



ที่ ทส ๑๐๐๙.๗/ ๘ ๑ ๗ ๒ .

สำนักงานนโยบายและแผน
ทรัพยากรธรรมชาติและสิ่งแวดล้อม
๖๐/๑ ซอยพิบูลย์วัฒนา ๗ ถนนพระรามที่ ๖
กรุงเทพฯ ๑๐๔๐๐

๒ ๘ กรกฎาคม ๒๕๕๗

เรื่อง ผลการพิจารณารายงานผลกระทบสิ่งแวดล้อมเบื้องต้นโครงการ โรงแรม โอยรา กมลา รีสอร์ท แอนด์ สปา
(เปลี่ยนการใช้อาคาร)

เรียน ผู้ว่าราชการจังหวัดภูเก็ต

อ้างถึง หนังสือจังหวัดภูเก็ต ที่ ภก ๐๐๑๓.๒/๖๙๘๑ ลงวันที่ ๒ กรกฎาคม ๒๕๕๗

สิ่งที่ส่งมาด้วย สรุปรายงานการป้องกันและแก้ไขผลกระทบสิ่งแวดล้อม และมาตรการติดตามตรวจสอบผลกระทบ
สิ่งแวดล้อมที่โครงการ โรงแรม โอยรา กมลา รีสอร์ท แอนด์ สปา (เปลี่ยนการใช้อาคาร)
ของบริษัท เซ้าท์เทิร์น แลนด์ ดีเวลลอปเม้นท์ จำกัด ต้องยึดถือปฏิบัติอย่างเคร่งครัด

ตามหนังสือที่อ้างถึง จังหวัดภูเก็ตได้แจ้งมติคณะกรรมการผู้ชำนาญการพิจารณารายงาน
ผลกระทบสิ่งแวดล้อมเบื้องต้น และรายงานการวิเคราะห์ผลกระทบสิ่งแวดล้อมในเขตพื้นที่คุ้มครอง
สิ่งแวดล้อมจังหวัดภูเก็ต ในการประชุมครั้งที่ ๔/๒๕๕๗ วันที่ ๒๓ พฤษภาคม ๒๕๕๗ ซึ่งมีมติเห็นชอบรายงาน
ผลกระทบสิ่งแวดล้อมเบื้องต้นโครงการ โรงแรม โอยรา กมลา รีสอร์ท แอนด์ สปา (เปลี่ยนการใช้อาคาร) ของบริษัท
เซ้าท์เทิร์น แลนด์ ดีเวลลอปเม้นท์ จำกัด จำนวน ๔๒ ห้องพัก บนพื้นที่อาคารรวม ๓,๙๙๕.๙๗ ตารางเมตร
ตั้งอยู่ที่ หมู่ที่ ๖ ถนนลาโย-นาคาเล ตำบลกมลา อำเภอกะทู้ จังหวัดภูเก็ต พร้อมทั้งสรุปรายงานการป้องกันและ
แก้ไขผลกระทบสิ่งแวดล้อม และมาตรการติดตามตรวจสอบผลกระทบสิ่งแวดล้อม ที่โครงการ โรงแรม โอยรา
กมลา รีสอร์ท แอนด์ สปา (เปลี่ยนการใช้อาคาร) ของบริษัท เซ้าท์เทิร์น แลนด์ ดีเวลลอปเม้นท์ จำกัด ต้องยึดถือ
ปฏิบัติอย่างเคร่งครัด ความละเอียดแจ้งแล้ว นั้น

สำนักงานนโยบายและแผนทรัพยากรธรรมชาติและสิ่งแวดล้อม รับทราบการแจ้งมติคณะกรรมการ
ผู้ชำนาญการพิจารณารายงานผลกระทบสิ่งแวดล้อมเบื้องต้น และรายงานการวิเคราะห์ผลกระทบสิ่งแวดล้อมในเขต
พื้นที่คุ้มครองสิ่งแวดล้อมจังหวัดภูเก็ต ซึ่งมีมติเห็นชอบรายงานฯ ดังกล่าว พร้อมทั้งสรุปรายงานการป้องกันและแก้ไข
ผลกระทบสิ่งแวดล้อม และมาตรการติดตามตรวจสอบผลกระทบสิ่งแวดล้อมที่โครงการ โรงแรม โอยรา กมลา
รีสอร์ท แอนด์ สปา (เปลี่ยนการใช้อาคาร) ของบริษัท เซ้าท์เทิร์น แลนด์ ดีเวลลอปเม้นท์ จำกัด ต้องยึดถือปฏิบัติ

อย่างเคร่งครัด...

อย่างเคร่งครัด รายละเอียดตามสิ่งที่ส่งมาด้วย ทั้งนี้ ตามมาตรา ๕๐ วรรคสอง แห่งพระราชบัญญัติส่งเสริมและรักษาคุณภาพสิ่งแวดล้อมแห่งชาติ พ.ศ. ๒๕๓๕ เมื่อคณะกรรมการผู้ชำนาญการ ได้ให้ความเห็นชอบในรายงานการวิเคราะห์ผลกระทบสิ่งแวดล้อมตามมาตรา ๔๙ แล้ว ให้เจ้าหน้าที่ซึ่งมีอำนาจตามกฎหมายในการพิจารณาสั่งอนุญาตหรือต่ออายุใบอนุญาต นำมาตรการตามที่เสนอไว้ในรายงานการวิเคราะห์ผลกระทบสิ่งแวดล้อมไปกำหนดเป็นเงื่อนไขในการสั่งอนุญาต หรือต่ออายุใบอนุญาต โดยให้ถือว่าเป็นเงื่อนไขที่กำหนดตามกฎหมายในเรื่องนั้นด้วย ตามสิ่งที่ส่งมาด้วย

จึงเรียนมาเพื่อโปรดพิจารณาดำเนินการต่อไป

ขอแสดงความนับถือ

๑๗-๒

(นางรวีวรรณ ภูริเดช)

รองเลขาธิการ ปฏิบัติราชการแทน

เลขาธิการสำนักงานนโยบายและแผนทรัพยากรธรรมชาติและสิ่งแวดล้อม

สำนักวิเคราะห์ผลกระทบสิ่งแวดล้อม

โทรศัพท์ ๐ ๒๒๖๕ ๖๖๒๘

โทรสาร ๐ ๒๒๖๕ ๖๖๑๖

สรุปมาตรการป้องกันและแก้ไขผลกระทบสิ่งแวดล้อม และมาตรการติดตามตรวจสอบผลกระทบสิ่งแวดล้อม
โครงการ โรงแรม โอเอรา กมลา รีสอร์ท แอนด์ สปา (เปลี่ยนการใช้อาคาร)
ของ บริษัท เช่าเทิร์น แลนด์ ดีเวลลอปเม้นท์ จำกัด ที่ต้องยึดถือปฏิบัติอย่างเคร่งครัด

โครงการจะต้องปฏิบัติตามมาตรการป้องกันและแก้ไขผลกระทบสิ่งแวดล้อม และมาตรการติดตามตรวจสอบผลกระทบสิ่งแวดล้อม ตามที่เสนอไว้ในรายงานผลกระทบสิ่งแวดล้อมเบื้องต้น โครงการ โรงแรม โอเอรา กมลา รีสอร์ท แอนด์ สปา (เปลี่ยนการใช้อาคาร) ของบริษัท เช่าเทิร์น แลนด์ ดีเวลลอปเม้นท์ จำกัด ตั้งอยู่ที่ หมู่ที่ 6 ถนนลาโยนาคาเล ตำบลกมลา อำเภอกะทู้ จังหวัดภูเก็ต ซึ่งเป็นโครงการประเภทโรงแรม จำนวน 42 ห้องพัก จัดทำรายงานฯ โดย บริษัท ซี คอนซัลท์ เอ็นจิเนียริง จำกัด ดังรายละเอียดต่อไปนี้

1. โครงการจะต้องยึดถือปฏิบัติตามมาตรการป้องกันและแก้ไขผลกระทบสิ่งแวดล้อม และมาตรการติดตามตรวจสอบผลกระทบสิ่งแวดล้อมตามที่เสนอไว้ในรายงานผลกระทบสิ่งแวดล้อมเบื้องต้น โครงการ โรงแรม โอเอรา กมลา รีสอร์ท แอนด์ สปา (เปลี่ยนการใช้อาคาร) ของ บริษัท เช่าเทิร์น แลนด์ ดีเวลลอปเม้นท์ จำกัด อย่างเคร่งครัด


2. โครงการจะต้องบันทึกผลการติดตามตรวจสอบการดำเนินการหรือปฏิบัติตามมาตรการป้องกันและแก้ไขผลกระทบสิ่งแวดล้อม และมาตรการติดตามตรวจสอบผลกระทบสิ่งแวดล้อม ตามที่เสนอไว้ในรายงานฯ และส่งผลการดำเนินการมายังหน่วยงานอนุญาตและสำนักงานนโยบายและแผนทรัพยากรธรรมชาติและสิ่งแวดล้อม ตามแนวทางการเสนอรายงานผลการปฏิบัติตามมาตรการป้องกันและแก้ไขผลกระทบสิ่งแวดล้อม และมาตรการติดตามตรวจสอบผลกระทบสิ่งแวดล้อม

3. ในกรณีที่โครงการมีความจำเป็นต้องเปลี่ยนแปลงรายละเอียดโครงการ หรือมาตรการป้องกันและแก้ไขผลกระทบสิ่งแวดล้อม และมาตรการติดตามตรวจสอบผลกระทบสิ่งแวดล้อม ตามที่เสนอไว้ในรายงานผลกระทบสิ่งแวดล้อมเบื้องต้น ที่ได้รับความเห็นชอบไว้แล้ว ให้โครงการแจ้งให้หน่วยงานที่มีอำนาจหน้าที่ในการพิจารณาอนุมัติหรืออนุญาตดำเนินการดังนี้

1) หากหน่วยงานผู้อนุมัติหรืออนุญาตเห็นว่าการเปลี่ยนแปลงดังกล่าว เกิดผลดีต่อสิ่งแวดล้อมมากกว่า หรือเทียบเท่า มาตรการที่กำหนดไว้ในรายงานผลกระทบสิ่งแวดล้อมเบื้องต้นที่ได้รับความเห็นชอบแล้ว ให้หน่วยงานผู้อนุมัติหรืออนุญาตรับจดแจ้งให้เป็นไปตามหลักเกณฑ์ และเงื่อนไขที่กำหนดไว้ในกฎหมายนั้นๆ ต่อไป พร้อมกับให้จัดทำสำเนาการเปลี่ยนแปลงดังกล่าว ข้างต้นที่รับจดแจ้งไว้ แจ้งให้สำนักงานนโยบายและแผนทรัพยากรธรรมชาติและสิ่งแวดล้อม เพื่อทราบ

2) หากหน่วยงานผู้อนุมัติหรืออนุญาต เห็นว่าการเปลี่ยนแปลงดังกล่าว อาจกระทบต่อสาระสำคัญในรายงานผลกระทบสิ่งแวดล้อมเบื้องต้นที่ได้รับความเห็นชอบไว้แล้ว ให้หน่วยงานผู้อนุมัติหรืออนุญาตจัดส่งรายงานการเปลี่ยนแปลงดังกล่าว ให้สำนักงานนโยบายและแผนทรัพยากรธรรมชาติและสิ่งแวดล้อม เพื่อเสนอให้คณะกรรมการผู้ชำนาญการพิจารณารายงานผลกระทบสิ่งแวดล้อมเบื้องต้น (คชก.) ชุดที่เกี่ยวข้องให้ความเห็นชอบประกอบก่อนดำเนินการเปลี่ยนแปลง และเมื่อโครงการได้รับอนุมัติหรืออนุญาตให้มีการเปลี่ยนแปลง ให้หน่วยงานผู้อนุมัติหรืออนุญาตแจ้งผลการเปลี่ยนแปลงดังกล่าวให้สำนักงานนโยบายและแผนทรัพยากรธรรมชาติและสิ่งแวดล้อมเพื่อทราบ

4. หากได้รับการร้องเรียนจากประชาชนว่าได้รับความเดือดร้อน รำคาญจากกิจกรรมการดำเนินการโครงการ หรือโครงการก่อให้เกิดความเสียหายแก่สาธารณสมบัติ หรือชีวิตและทรัพย์สินของประชาชน เจ้าของโครงการจะต้องดำเนินการแก้ไขปัญหาดังกล่าวโดยไม่ชักช้า และแจ้งหน่วยงานผู้อนุมัติ สำนักงานนโยบายและแผนทรัพยากรธรรมชาติและสิ่งแวดล้อม และหน่วยงานที่เกี่ยวข้องทราบ เพื่อหาแนวทางและมาตรการในการแก้ไขปัญหาต่อไป

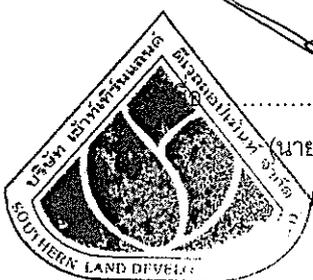

(นายวีระศักดิ์ ศิริหวังสันติ)

เจ้าของโครงการ

ลงชื่อ.....

SEA CONSULT


SEA CONSULT
ENGINEERING CO., LTD.

ผู้ชำนาญการสิ่งแวดล้อม/บริษัท ซี คอนซัลท์ เอ็นจิเนียริง จำกัด

วันที่ 16 มิถุนายน 2557

ตารางที่ 1 สรุปมาตรการป้องกันและแก้ไขผลกระทบสิ่งแวดล้อมและมาตรการติดตามตรวจสอบผลกระทบสิ่งแวดล้อม (ระยะดำเนินการ) โครงการ โรงแรม ไอยรา กม4 รีสอร์ทท์ เอนด์ สปา (เปลี่ยนการใช้อาคาร)

องค์ประกอบทางสิ่งแวดล้อม และคุณค่าต่างๆ	ผลกระทบสิ่งแวดล้อมที่สำคัญ	มาตรการป้องกันและแก้ไข ผลกระทบสิ่งแวดล้อม	มาตรการติดตามตรวจสอบ ผลกระทบสิ่งแวดล้อม
<p>1. ทรัพยากรทางกายภาพ</p> <p>1.1 ลักษณะภูมิประเทศ และการพังทลายของดิน</p>	<p>การดำเนินการมีลักษณะเป็นโรงแรม โดยไม่มีการก่อสร้างอาคารใหม่แต่อย่างใด มีเพียงการขอเปลี่ยนการใช้ประโยชน์ของอาคารเดิมจากที่พักอาศัยมาเป็นโรงแรมเท่านั้น ดังนั้น เมื่อเปิดดำเนินการ ดินในพื้นที่โครงการยังเป็นดินเดิม ซึ่งจะมีความแข็งแรง มีการยึดเกาะตัวของอนุภาคดินดีอยู่แล้ว ประกอบกับกิจกรรมภายในโครงการเป็นเพียงการพักอาศัย ไม่มีกิจกรรมใดที่ทำให้ลักษณะภูมิประเทศเกิดการเปลี่ยนแปลงหรือเกิดการพังทลายของดินในบริเวณใกล้เคียง แต่ยังคงความกลมกลืนและสอดคล้องกับบริเวณพื้นที่ข้างเคียง นอกจากนี้ ภายในโครงการปัจจุบันได้มีการตกแต่งด้วยต้นไม้และพืชพรรณชนิดต่าง ๆ ไร่อย่างสวยงามและเป็นระเบียบ ดังนั้น ในระยะดำเนินการจึงไม่มีผลกระทบที่เกิดจากการเปิดดำเนินการแต่อย่างใด</p>	<ol style="list-style-type: none"> 1. ทำการปรับปรุงพื้นที่โครงการและบริเวณข้างเคียง ให้มีความกลมกลืนและใกล้เคียงกับสภาพภูมิประเทศเดิมให้มากที่สุด 2. ทำการปลูกไม้ดอก ไม้ประดับ ในบริเวณพื้นที่ว่างในโครงการและหมั่นบำรุงดูแลรักษาอยู่เสมอ 3. ดูแลพื้นที่โครงการให้อยู่ในสภาพดีอยู่เสมอ หากพบว่าเป็นหลุมหรือแอ่งน้ำขังต้องมีการซ่อมแซมทันที เนื่องจากอาจเกิดการชะล้างพังทลายเป็นหลุมใหญ่ได้ 4. ในพื้นที่ที่ไม่มีมีการการก่อสร้างอาคาร จะต้องหมั่นหันหน้าดินด้วยซีเมนต์และปลูกหญ้าคลุมไว้ 5. เจ้าหน้าที่ของโครงการ จะต้องดูแลการจราจรให้สอดคล้องตามจุดที่จัดให้จอดเท่านั้น 	

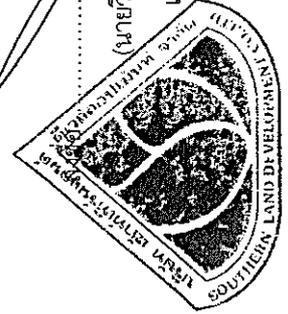

(นายวิระศักดิ์ ศิริหวังสันติ)

เจ้าของโครงการ


ลงชื่อ *Abdul Samad*

(นายประพัทธ์ กรังพานิชย์)

ผู้อำนวยการสิ่งแวดล้อม/**S.E. RING CO., LTD.**
วันที่ 15 ธันวาคม 2558

ตารางที่ 1 สรุปมาตรการป้องกันและแก้ไขผลกระทบสิ่งแวดล้อมและมาตรการติดตามตรวจสอบผลกระทบสิ่งแวดล้อม (ระยะดำเนินการ) โครงการ โรงแรม โฮมสแควร์ โฮเทล สป้า (เปลี่ยนการใช้อาคาร)

องค์ประกอบทางสิ่งแวดล้อม และคุณค่าต่างๆ	ผลกระทบสิ่งแวดล้อมที่สำคัญ	มาตรการป้องกันและแก้ไข ผลกระทบสิ่งแวดล้อม	มาตรการติดตามตรวจสอบ ผลกระทบสิ่งแวดล้อม
<p>1.2 การเปิดหน้าดิน/การขุด/ การเคลื่อนย้าย/การปรับถม</p>	<p>การดำเนินงานโครงการมีลักษณะเป็นโรงแรม กิจกรรมภายในโครงการที่เกิดขึ้นมีเพียงการพักอาศัยเป็นหลักเท่านั้น โดยภายในโครงการปัจจุบันมีอาคารที่ก่อสร้างไว้เรียบร้อยแล้ว โดยไม่มีการเปิดหน้าดิน/การขุดดินหรือกิจกรรมใดที่ส่งผลกระทบต่อสภาพหลายของดิน ตลอดจนโครงการได้มีการพัฒนาพื้นที่ว่างให้เป็นพื้นที่สีเขียว โดยการปลูกไม้ยืนต้น ไม้ดอก ไม้ประดับ เพื่อยึดเกาะหน้าดิน หรือบางส่วนที่ไม่สามารถปลูกได้ จะทำการเทพทับด้วยคอนกรีต เพื่อเป็นการปิดคลุมหน้าดินไว้ ดังนั้น จึงไม่ส่งผลกระทบต่อสภาพหลายของดินแต่อย่างใด</p>	<p>1. หลังการก่อสร้างหรือปรับพื้นที่แล้วเสร็จ ต้องปลูกไม้ประดับในโครงการ เพื่อให้เกิดความร่มรื่น และช่วยในการยึดเกาะหน้าดิน</p> <p>2. ดูแลการระบายน้ำในพื้นที่โครงการให้มีประสิทธิภาพอยู่ตลอดเวลา ป้องกันดินพังทลาย</p> <p>3. หลีกเลี่ยงกิจกรรมที่จะต้องทำการเปิด ขุดดินออกโดยไม่จำเป็น</p>	
<p>1.3 คุณภาพอากาศ</p>	<p>การดำเนินงานโครงการมีลักษณะเป็นโรงแรม ซึ่งกิจกรรมภายในโครงการส่วนใหญ่มีเพียงการอยู่อาศัยเป็นหลักเท่านั้น ไม่มีกิจกรรมที่ก่อให้เกิดก๊าซพิษ เขม่า ฝุ่นละออง ที่จะทำให้เกิดอากาศเสียจนส่งผลกระทบต่อคุณภาพอากาศในชุมชนแต่อย่างใด แต่จะมีเพียงควันจากท่อไอเสียจากการใช้ยานพาหนะของผู้พักอาศัยเท่านั้น อย่างไรก็ตามควันที่เกิดขึ้นเป็นเพียงชั่วคราวและเป็นปกติของชุมชนอยู่แล้ว ประกอบกับโครงการได้มีการจัดพื้นที่ว่างของโครงการให้เป็นพื้นที่สีเขียวมากที่สุด เพื่อสร้างบรรยากาศสวยงาม กลมกลืนกับธรรมชาติ และยังสามารถช่วยลดอุณหภูมิอากาศเสียที่เกิดขึ้นได้ในระดับหนึ่ง ดังนั้น ผลกระทบที่จะเกิดขึ้นเนื่องจากการโครงการต่อสภาพภูมิอากาศ คาดว่าจะมีผลกระทบต่อทางลบระดับต่ำ</p>	<p>1. ปลูกไม้ดอก ไม้ประดับในโครงการ เพื่อให้เกิดความร่มรื่นและช่วยในการระบายอากาศ</p> <p>2. มีการดูแลทำความสะอาดพื้นที่โครงการ ให้สะอาดอยู่เสมอ เพื่อให้ไม่มีฝุ่นฟุ้งกระจาย</p> <p>3. ดูแลระบบบำบัดน้ำเสีย ระบบระบายน้ำ และการจัดการมูลฝอย ให้มีประสิทธิภาพดี และเฝ้าระวังอยู่ตลอดเวลาเพื่อลดปัญหาเรื่องกลิ่นและแมลง</p> <p>4. โครงการจะต้องดูแลความสะอาดของห้องพักขยะอย่างสม่ำเสมอ เพื่อป้องกันกลิ่นเหม็นรบกวน</p> <p>5. พยายามปลูกหญ้าคลุมดินให้ได้มากที่สุด ซึ่งหญ้าดังกล่าวจะช่วยลดการฟุ้งกระจายของฝุ่นและองไ้ได้</p>	

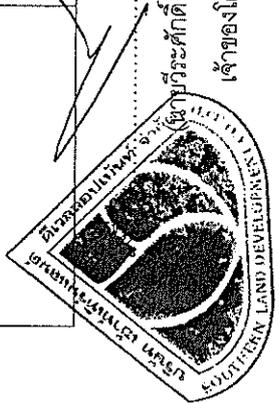

ลงชื่อ.....

ผู้ว่าราชการจังหวัดสุราษฎร์ธานี


(นายประจักษ์ ชัยยศ SEACONSULT ENGINEERING CO., LTD.)

เจ้าของโครงการ

วันที่ 16 มิถุนายน 2557

ตารางที่ 1 สรุปมาตรการป้องกันและแก้ไขผลกระทบสิ่งแวดล้อมและมาตรการติดตามตรวจสอบผลกระทบสิ่งแวดล้อม (ระยะดำเนินการ) โครงการ โรงแรม โอทยา กมลา รีสอร์ท แอนด์ สปา (เปลี่ยนการใช้อาคาร)

องค์ประกอบทางสิ่งแวดล้อม และคุณค่าต่าง ๆ	ผลกระทบต่อสิ่งแวดล้อมที่สำคัญ	มาตรการป้องกันและแก้ไข ผลกระทบสิ่งแวดล้อม	มาตรการติดตามตรวจสอบ ผลกระทบสิ่งแวดล้อม
<p>1.4 เสียงและการสั่นสะเทือน</p>	<p>การดำเนินการมีลักษณะเป็นโรงแรม โดยกิจกรรมภายในโครงการมีเพียงการพักอาศัยของผู้พักอาศัยเป็นหลักเท่านั้น ซึ่งส่วนใหญ่ต้องการความสะดวกสบายในการพักผ่อนในห้องพัก ซึ่งผลกระทบจากเสียงที่เกิดขึ้นในระยะดำเนินการโครงการ จะเป็นเสียงที่เกิดขึ้นจากยานพาหนะที่วิ่งเข้า-ออกโครงการเท่านั้น ซึ่งในระดับเสียงปกติที่เกิดขึ้นในชีวิตประจำวัน ประกอบกับเสียงจากการจราจรที่เกิดขึ้นจัดเป็นเสียงที่ดังเป็นระยะ (Intermittent Noise) เป็นเสียงที่ไม่ต่อเนื่อง และโครงการมีลักษณะเป็นโรงแรม ที่ผู้ใช้บริการส่วนใหญ่ต้องการความเงียบสงบ ต้องการพักผ่อน และมีความเป็นส่วนตัวสูง จึงไม่มีกิจกรรมภายในโครงการใดที่จะก่อให้เกิดผลกระทบด้านเสียงและความสั่นสะเทือน ดังนั้น จึงคาดการณ์ผลกระทบด้านนี้จะมีอยู่ในระดับต่ำ</p>	<p>1. หากมีกิจกรรมที่ทำให้เกิดเสียงดังรบกวนบ้างข้างเคียงควรแจ้งให้ผู้อยู่อาศัยทราบล่วงหน้า 2. ตรวจสอบดูแลสภาพของถนนที่เข้าสู่พื้นที่โครงการมิให้เกิดการขรุขระ 3. กำหนดความเร็วของรถที่วิ่งเข้าสู่พื้นที่โครงการ ให้ใช้ความเร็วไม่เกิน 20 กม./ชม. 4. ต้องติดป้ายประชาสัมพันธ์ให้ผู้พักอาศัยดับเครื่องยนต์ทันทีที่จอดได้แล้ว 5. ต้องติดป้ายประชาสัมพันธ์ห้ามใช้แตรในพื้นที่โครงการ เพื่อหลีกเลี่ยงการก่อให้เกิดเสียงดัง</p>	
<p>2. ทรัพยากรทางชีวภาพ</p>	<p>พื้นที่โครงการในปัจจุบันมีสภาพเป็นพื้นที่เนินเล็กน้อย ที่มีอาคารเดิมก่อสร้างอยู่ ส่วนพื้นที่ว่างจะมีพืชพรรณชนิดต่าง ๆ ขึ้นปกคลุมอยู่ทั่วไป เช่น ต้นกล้วย ต้นเผือกทำ ต้นหมากสง ต้นไผ่ ต้นเข็ม ต้นดอกแก้ว ต้นพุทธรักษา ต้นบอน ต้นกล้วย ต้นมะละกอ เป็นต้น และพื้นที่บางส่วนจะมีการปลูกหญ้าเพื่อปกคลุมดินไว้ ส่วนสัตว์ที่พบเห็นส่วนใหญ่สามารถพบเห็นได้ทั่วไป ได้แก่ แมงปอบ มีเต่ามด เป็นต้น ซึ่งบริเวณโดยรอบพื้นที่โครงการมีลักษณะเป็นชุมชนซึ่งมีชนิดต่าง ๆ เหล่านี้จึงสามารถปรับตัวให้เข้ากับชุมชนได้เป็น</p>	<p>1. หมั่นบำรุง ดูแลรักษาพื้นที่สีเขียวและต้นไม้ในโครงการให้อยู่ในสภาพสมบูรณ์ดีอยู่เสมอ 2. ดูแลระบบสาธารณูปโภคต่าง ๆ ของโครงการให้อยู่ในสภาพดีอยู่เสมอ เพื่อป้องกันผลกระทบต่อพืชพรรณที่ปลูกไว้ในโครงการ 3. ต้องเน้นปลูกหญ้าคลุมดินในพื้นที่ว่างให้เดิมมากที่สุด เพื่อช่วยรักษาหน้าดิน และเป็นการเพิ่มพื้นที่สีเขียว 4. ในบริเวณที่เป็นสนามหญ้า ต้องมีการปักป้ายห้ามเดินลัดสนาม หรือห้ามจอดรถ</p>	

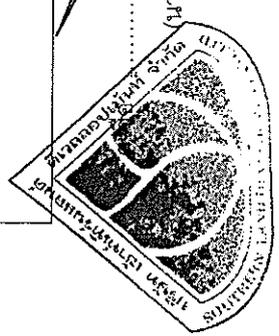


ลงชื่อ *Abhinav Kumar*
 (นายประพัทธ์ ธีระพงษ์นิช)
 ผู้อำนวยการสิ่งแวดล้อม/บริษัท ซีเอ็นเอฟ เอ็นจิเนียริ่ง แอนด์ คอนซัลตัน จำกัด
 วันที่ 16... มิถุนายน 2557

นายประพัทธ์ ธีระพงษ์นิช
 เจ้าของโครงการ

ตารางที่ 1 สรุปมาตรการป้องกันและแก้ไขผลกระทบสิ่งแวดล้อมและมาตรการติดตามตรวจสอบผลกระทบสิ่งแวดล้อม (ระยะดำเนินการ) โครงการ โรงแรม ไฮยา กมล รัชสอร์ท แอนด์ สปา (เปลี่ยนการใช้อาคาร)

องค์ประกอบทางสิ่งแวดล้อม และคุณค่าต่างๆ	ผลกระทบต่อสิ่งแวดล้อมที่สำคัญ	มาตรการป้องกันและแก้ไข ผลกระทบสิ่งแวดล้อม	มาตรการติดตามตรวจสอบ ผลกระทบสิ่งแวดล้อม
2.1 ชีวภาพทางบก (ต่อ)	อย่างด ที่นี้ กิจการของโครงการเป็นการดำเนินการด้านเป็นกิจการเพื่อการพักอาศัยเป็นหลักเท่านั้น ไม่มีกิจกรรมใดที่จะเป็นการทำลายธรรมชาติ หรือต้นไม้ในพื้นที่โครงการแต่อย่างใด ดังนั้น จึงไม่ส่งผลกระทบต่อชีวภาพทางบกแต่อย่างใด		
2.2 ชีวภาพทางน้ำ	บริเวณพื้นที่โครงการทางด้านทิศใต้ที่อยู่ติดกับลำรางสาธารณะประโยชน์ โดยลำรางสาธารณะประโยชน์ มีความกว้างประมาณ 1.00-3.00 เมตร ตามสภาพแต่ละช่วงของลำรางฯ ซึ่งสภาพทั่วไปภายในลำรางสาธารณะประโยชน์ยังคงมีน้ำไหลผ่านอยู่ตลอดเวลา ลักษณะของน้ำภายในลำรางสาธารณะประโยชน์มีลักษณะขุ่นถึงใส ทั้งนี้ บริเวณด้านข้างลำรางสาธารณะประโยชน์พบพืชพรรณชนิดต่างๆ และหญ้าขึ้นปกคลุมอยู่หนาแน่น เช่น ต้นบอน ต้นกล้วย เป็นต้น สำหรับสภาพของลำรางฯ ปัจจุบันในช่วงฤดูฝนจะมีน้ำไหลผ่านตลอดเวลา ส่วนในฤดูแล้งจะมีเพียงบางช่วงของลำรางฯ ที่มีน้ำไหลผ่านซึ่งลำรางฯ ดังกล่าวจะรองรับน้ำที่ไหลมาตามธรรมชาติ ทั้งนี้ โครงการไม่มีกระบวนการนำลงสู่ลำรางสาธารณะประโยชน์แต่อย่างใด ดังนั้น จึงไม่เกิดผลกระทบต่อชีวภาพทางน้ำแต่อย่างใด	1. ห้ามผู้พักอาศัยในโครงการทิ้งขยะมูลฝอยลงสู่ลำรางสาธารณะประโยชน์ โดยเด็ดขาด และต้องช่วยกันดูแลความสะอาดบริเวณพื้นที่สาธารณะ 2. ห้ามปล่อยน้ำทิ้งลงสู่ลำรางสาธารณะประโยชน์โดยเด็ดขาด	

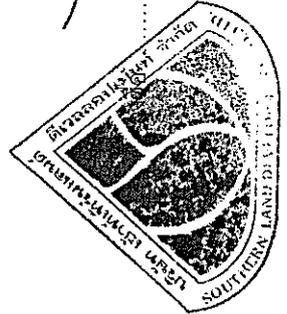


.....
 (นายวีระศักดิ์ ศิริหงส์สันติ)
 เจ้าของโครงการ

ลงชื่อ *ช่าง นพพร*

(นายประพัทธ์ รัชภพนิษฐ์)
 SEFA CONSULT
 ENGINEERING CO., LTD.
 วันที่ 16... มิถุนายน 2567

ตารางที่ 1 สรุปมาตรการป้องกันและแก้ไขผลกระทบสิ่งแวดล้อมและมาตรการการติดตามตรวจสอบผลกระทบสิ่งแวดล้อม (ระยะดำเนินการ) โครงการ โรงแรม โอทยา กมเตา รีสอร์ท แอนด์ สปา (เปลี่ยนการใช้อาคาร)

องค์ประกอบทางสิ่งแวดล้อม และคุณค่าต่าง ๆ	ผลกระทบต่อสิ่งแวดล้อมที่สำคัญ	มาตรการป้องกันและแก้ไข ผลกระทบสิ่งแวดล้อม	มาตรการติดตามตรวจสอบ ผลกระทบสิ่งแวดล้อม
<p>3. คุณค่าการใช้ประโยชน์ของมนุษย์</p> <p>3.1 การใช้น้ำ</p> <p>ในระยะดำเนินการโครงการมีการใช้น้ำบาดาลที่ขุดขึ้นภายในพื้นที่โครงการเป็นแหล่งน้ำหลัก ซึ่งมีจำนวน 2 บ่อ โดยนำจากบ่อบาดาลของโครงการจะถูกสูบด้วยเครื่องสูบน้ำชนิดSUBMERSIBLE PUMP ไปสู่อบอเก็บน้ำดิบ 1 ขนาดความจุ 200.00 ลบ.ม. และบ่อเก็บน้ำดิบ 2 ขนาดความจุ 200.00 ลบ.ม. (รวมความจุของบ่อเก็บน้ำดิบทั้งหมด 400.00 ลบ.ม.) หลังจากนั้นน้ำไม่บอเก็บน้ำดิบจะถูกส่งด้วยเครื่องสูบน้ำแรงดันสูง (PRESSURE PUMP) โดยผ่านชุดเครื่องกรองน้ำสำหรับปรับปรุงคุณภาพน้ำก่อนจะถูกปล่อยเข้าสู่บ่อเก็บน้ำดิบซึ่งมีอยู่ทั้งหมด จำนวน 4 บ่อ ได้แก่ บ่อเก็บน้ำดิบ 1 ขนาดความจุ 100.00 ลบ.ม., บ่อเก็บน้ำดิบ 2 ขนาดความจุ 200.00 ลบ.ม., บ่อเก็บน้ำดิบ 3 ขนาดความจุ 200.00 ลบ.ม. และบ่อเก็บน้ำดิบ 4 ขนาดความจุ 200.00 ลบ.ม. (รวมความจุของบ่อเก็บน้ำดิบทั้งหมด 700.00 ลบ.ม.) แล้วจึงสูบน้ำด้วยเครื่องสูบน้ำเพิ่มแรงดัน (BOOSTER PUMP) เพื่อจ่ายเข้าสู่อาคารต่างๆ ในโครงการต่อไป ทั้งนี้ ขนาดของบ่อเก็บน้ำดิบและบ่อเก็บน้ำดิบ มีความจุรวมกัน 1,100.00 ลบ.ม. ซึ่งสามารถสำรองน้ำได้ประมาณ 28 วัน สำหรับกิจกรรมการใช้น้ำนั้น ส่วนมากเป็นการใช้สำหรับชำระล้างร่างกาย การรดน้ำต้นไม้ การซักผ้า เป็นหลัก ไม่มีกิจกรรมที่ต้องใช้น้ำไม่ปริมาณมากแต่อย่างใด ซึ่งถึงกับน้ำของโครงการสามารถสำรองปริมาณน้ำใช้ได้เพียงพอสำหรับความต้องการใช้ในแต่ละวัน ดังนั้น จึงส่งผลกระทบต่อการใช้น้ำในวิถีทางลบระดับต่ำ</p>	<p>1. ต้องดูแลปริมาณน้ำไม่บอเก็บน้ำอย่างสม่ำเสมอ และมีการเตรียมจัดหาแหล่งน้ำสำรองให้มีปริมาณเพียงพออยู่เสมอ</p> <p>2. รณรงค์และประชาสัมพันธ์ให้ผู้เข้าพักอาศัยช่วยกันประหยัดน้ำ และเติกใช้สุขภัณฑ์ที่ประหยัดน้ำ</p> <p>3. ดูแลระบบการส่งจ่ายน้ำ โดยเฉพาะวาล์ววัดระดับน้ำ ให้อยู่ในสภาพดี และทำงานได้ดีอยู่เสมอ</p> <p>4. ตรวจสอบดูแลเครื่องสูบน้ำต่างๆ ให้มีสภาพดีอยู่เสมอ หากชำรุดต้องซ่อมแซมทันที</p> <p>5. ดูแลประสิทธิภาพการทำงานของเครื่องสูบน้ำให้ทำงานได้เต็มที่</p> <p>6. ดูแลระบบปรับปรุงคุณภาพน้ำ ให้ทำงานเต็มประสิทธิภาพอยู่เสมอ</p> <p>7. ต้องทำการตรวจวัดคุณภาพน้ำที่ผ่านการปรับปรุงแล้วอยู่เสมอ</p>	<p>- ตรวจสอบความสามารถด้านวิศวกรรม</p> <p>ประจำปี (การรั่วซึมหรือแตก)</p> <p>ปีที่ 1 จำนวน 1 ครั้ง</p> <p>ปีที่ 2 ทุก ๆ 6 เดือน และ</p> <p>ปีต่อไปทุก ๆ 4 เดือน</p>	

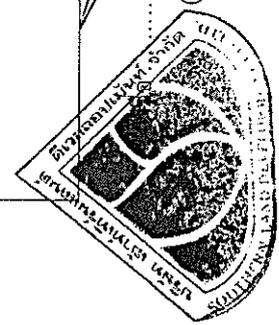


(นายวีระศักดิ์ ศิริวงษ์สันติ)
 เจ้าของบริษัท

ลงชื่อ *Chun Smita*

(นายประพัทธ์ ภูสิงห์พวงทอง)
SEA CONSULT
 วิศวกรที่ปรึกษา
 ผู้ชำนาญการสิ่งแวดล้อมบริษัท ภูเก็ต
 วันที่ .../... มิถุนายน 2557

ตารางที่ 1 สรุปมาตรการป้องกันและแก้ไขผลกระทบสิ่งแวดล้อมและมาตรการติดตามตรวจสอบผลกระทบสิ่งแวดล้อม (ระยะดำเนินการ) โครงการ โรงแรม โอยธา กมลา ริทอร์ท แอนด์ สปา (เปลี่ยนการใช้อาคาร)

องค์ประกอบทางสิ่งแวดล้อม และคุณค่าต่างๆ	ผลกระทบต่อสิ่งแวดล้อมที่สำคัญ	มาตรการป้องกันและแก้ไข ผลกระทบสิ่งแวดล้อม	มาตรการติดตามตรวจสอบ ผลกระทบสิ่งแวดล้อม
<p>3.2 การระบายน้ำและภาวน้ำท่วม</p>	<p>ซึ่งเปิดดำเนินการ ระบายน้ำของโครงการเป็นระบบรวมน้ำทิ้งและน้ำฝนเข้าด้วยกัน โดยน้ำทิ้งที่ผ่านกาบับัดแล้วจะไหลลงสู่ความลึก (BOD) ไม่เกิน 20 มก./ล. จะถูกระบายลงสู่บ่อตรวจคุณภาพน้ำทิ้งแต่ละจุดบับัด และถูกปล่อยลงสู่ท่อระบายน้ำของโครงการ พร้อมบ่อพักน้ำ ซึ่งมีอยู่ตลอดแนวท่อระบายน้ำ เพื่อรวบรวมน้ำทิ้งลงสู่บ่อแห่งนี้ซึ่งอยู่บริเวณด้านทิศตะวันตกของพื้นที่โครงการ เพื่อนำน้ำทิ้งกลับมาใช้ประโยชน์ในการรดน้ำต้นไม้ภายในโครงการทั้งหมด โดยไม่มีการระบายทิ้งแต่อย่างใด</p> <p>ส่วนน้ำฝนภายในพื้นที่โครงการ บางส่วนจะไหลซึมลงสู่ชั้นใต้ดิน และบางส่วนจะไหลไปตามความลาดเอียงของพื้นที่ในแต่ละส่วน ลงสู่แนวท่อระบายน้ำของโครงการ พร้อมบ่อพักน้ำ ซึ่งมีอยู่ตลอดแนวท่อระบายน้ำ เพื่อรวบรวมน้ำฝนลงสู่บ่อแห่งนี้ของโครงการ และน้ำฝนดังกล่าวบางส่วนจะถูกสูบกลับมาใช้รดต้นไม้ภายในโครงการด้วย ดังนั้น ค่าตรวจการระบายน้ำของโครงการจะส่งผลกระทบต่อชุมชนใกล้เคียงได้โดยอยู่ในทิศทางระดับต่ำ</p>	<ol style="list-style-type: none"> 1. ต้องตรวจสอบอุปกรณ์ ระบบท่อระบายน้ำให้อยู่ในสภาพดีอยู่เสมอ เมื่อชำรุดต้องมีการซ่อมแซมทันที 2. ประชาสัมพันธ์และจัดให้มีป้ายห้ามทิ้งวัสดุต่างๆ ลงในท่อระบายน้ำ และบ่อพักน้ำอันจะก่อให้เกิดปัญหาท่อระบายน้ำอุดตันได้ 3. ต้องติดป้ายประชาสัมพันธ์ ห้ามผู้พักอาศัยทิ้งเศษวัสดุ เช่น ฝักอเนมัย หรือวัสดุอื่นที่ย่อยสลายยากลงชักโครก เพื่อป้องกันกาอุดตันของท่อระบายน้ำของโครงการ 4. ต้องทำการสูบน้ำทิ้ง กลับไปใช้รดต้นไม้พื้นที่สีเขียวให้หมดในแต่ละวัน 5. ตรวจสอบสภาพท่อระบายน้ำ ท่อส่งน้ำให้อยู่ในสภาพดีอยู่เสมอ 	<p>- ตรวจสอบการอุดตันหรือที่ขึ้นเงิน และ ความสามารถในการระบายน้ำ</p>

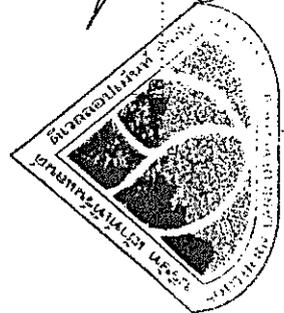


(นายศิริศักดิ์ ศิริหวังสันติ)
 เจ้าของโครงการ

ลงชื่อ.....
 (นายประพัทธ์ กัญญาพันธ์)

SEA CONSULT
 ผู้ชำนาญการสิ่งแวดล้อมบริษัท ซีคอนซัลท์ เอ็นจิเนียริ่ง จำกัด., LTD.
 วันที่ 16..... มิถุนายน 2557

ตารางที่ 1 สรุปมาตรการป้องกันและแก้ไขผลกระทบสิ่งแวดล้อมและมาตรการติดตามตรวจสอบผลกระทบสิ่งแวดล้อม (ระยะดำเนินการ) โครงการ โรงแรม โอเชียน กมลา รีสอร์ท สปา (เปลี่ยนการใช้อาคาร)

องค์ประกอบทางสิ่งแวดล้อม และคุณค่าต่างๆ	ผลกระทบสิ่งแวดล้อมที่สำคัญ	มาตรการป้องกันและแก้ไข ผลกระทบสิ่งแวดล้อม	มาตรการติดตามตรวจสอบ ผลกระทบสิ่งแวดล้อม
<p>3.3 การจัดการน้ำเสียและคุณภาพน้ำทิ้ง</p>	<p>ปริมาณน้ำเสียที่เกิดขึ้นจากการดำเนินโครงการประมาณ 30.48 ลบ.ม./วัน ซึ่งน้ำเสียที่เกิดขึ้นจากโครงการมีลักษณะเป็นน้ำเสียชุมชน โดยโครงการเลือกใช้ระบบบำบัดน้ำเสียชนิดติดต่อกับที่ (On Site) เป็นต้นบำบัดน้ำเสียสำเร็จรูป ชนิดถังเกรอะ - ถังบำบัดใช้อากาศ และระบบเติมอากาศ จำนวน 13 ชุด (1 ชุด/ 1 จุดบำบัด) ซึ่งสามารถรองรับปริมาณน้ำเสียที่เกิดขึ้นจากโครงการได้อย่างเพียงพอ สำหรับคุณภาพน้ำทิ้งที่ได้หลังจากผ่านกระบวนการบำบัดแล้ว จะมีความสกปรกในรูปบีโอดี (BOD) ไม่เกิน 20 มก./ล. ซึ่งอยู่ในเกณฑ์มาตรฐานน้ำทิ้งจากอาคารประเภท ค (2) โรงแรมตามกฎหมายว่าด้วยโรงแรมที่มีจำนวนห้องพักรวมกันทุกชั้นในอาคารหนึ่งเดียวกันหรือหลายหลังรวมกันไม่ถึง 60 ห้อง โดยกำหนดให้ค่าความสกปรกในรูปบีโอดี (BODeff) ของน้ำทิ้งต้องมีค่าไม่เกิน 40 มิลลิกรัม/ลิตร ก่อนปล่อยลงสู่บ่อตรวจคุณภาพน้ำทิ้งของแต่ละจุด และถูกปล่อยลงสู่ระบายน้ำของโครงการ พร้อมปล่อยน้ำทิ้งมีอยู่ตลอดแนวท่อระบายน้ำ เพื่อรวบรวมน้ำทิ้งลงสู่บ่อหนองน้ำซึ่งอยู่บริเวณด้านทิศตะวันตกของพื้นที่โครงการ เพื่อนำน้ำทิ้งกลับมาใช้ประโยชน์ในการรดต้นไม้ภายในโครงการทั้งหมด โดยไม่มีการระบายทิ้งแต่อย่างใด ดังนั้น คาดว่าการบำบัดน้ำเสียของโครงการในช่วงดำเนินการ จะส่งผลกระทบต่อชุมชนในทิศทางลบระดับต่ำ</p>	<p>1. นำเสียจากกิจกรรมต่างๆ ภายในโครงการ ต้องผ่านระบบบำบัดน้ำเสียทุกชั้นตอน ก่อนนำกลับมาใช้ประโยชน์ในพื้นที่โครงการต่อไป</p> <p>2. ผนวกประชาชนสัมพันธ์ไม่ให้เกิดความขัดแย้งระหว่างกันได้โดยมีส่วนร่วม เช่น ใช้ออนามัย ดูแลสุขภาพดี เป็นต้น อันเป็นสาเหตุทำให้ประสิทธิภาพของระบบบำบัดน้ำเสียไม่เกิดผลกระทบใดๆ โดยการตรวจคุณภาพน้ำในบ่อตรวจคุณภาพน้ำเป็นประจำทุก 1 เดือน ตลอดระยะเวลาดำเนินการ</p> <p>4. ผู้ประกอบการออกเอกสารแจ้งเกรงใจทุกๆ ระยะประมาณ 1 ปี/ครั้ง แม้ว่าสถานะจะยังไม่เต็มก็ตาม และต้องให้มีน้ำเหลืออยู่ในถังเกรงใจประมาณ 2/3 ของถัง</p> <p>5. ตรวจสอบปริมาณตัวกลาง (Media) และเชื้อจุลินทรีย์ภายในถังบำบัด ให้มีปริมาณเพียงพออยู่เสมอ</p>	<p>- ตรวจสอบคุณภาพน้ำทิ้งเป็นประจำทุก 1 เดือน ตลอดระยะเวลาดำเนินการ</p> <p>- ตรวจสอบประสิทธิภาพระบบทุก 6 เดือน</p>

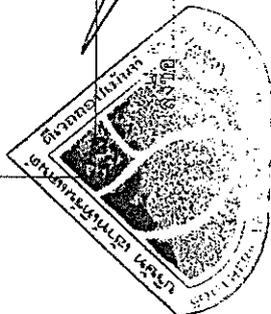


ลงชื่อ *ชัชวาลย์*

(นายวิระศักดิ์ ศิริรังสันติ)
เจ้าของโครงการ

(นายประพัทธ์ ภูพิศาย)
SEA CONSULT
ENGINEERING CO., LTD.
วันที่ 16 มิถุนายน 2557

ตารางที่ 1 สรุปมาตรการป้องกันและแก้ไขผลกระทบสิ่งแวดล้อมและมาตรการติดตามตรวจสอบผลกระทบสิ่งแวดล้อม (ระยะดำเนินการ) โครงการ โกงแอม โดยจากมลา รีสอร์ท เจเนดส์ สปา (เปลี่ยนการใช้อาคาร)

องค์ประกอบทางสิ่งแวดล้อมและคุณค่าต่างๆ	ผลกระทบสิ่งแวดล้อมที่สำคัญ	มาตรการป้องกันและแก้ไขผลกระทบสิ่งแวดล้อม	มาตรการติดตามตรวจสอบผลกระทบสิ่งแวดล้อม
<p>3.4 การจัดการมูลฝอยและกากของเสีย</p> <p>ในช่วงดำเนินการ โครงการจะมีการกำจัดมูลฝอยจากบ้านเพื่อทำหน้าที่เก็บรวบรวมมูลฝอย และทำความสะอาดภายในห้องพักและบริการทั่วไปภายในโครงการ โดยมูลฝอยที่เก็บรวบรวมได้ จะถูกคัดแยกเป็นมูลฝอยเปียก มูลฝอยแห้ง และมูลฝอยอันตราย ก่อนรวบรวมใส่ถุงดำ และถุงแดง (สำหรับมูลฝอยอันตราย) ผูกปากถุงให้เรียบร้อย และนำไปทิ้งในห้องพักมูลฝอยรวมของโครงการ สำหรับมูลฝอยที่สามารถรอกส่งขายได้ จะเก็บรวบรวมเพื่อส่งขายรับซื้อของบริษัทเอกชนที่ขึ้นทะเบียนกับองค์การบริหารส่วนตำบลเข้ามาเก็บขนฯ ไปกำจัดต่อไป ซึ่งสามารถทำการประเมินผลกระทบจากวิธีการจัดการมูลฝอยของโครงการในแต่ละประเด็น ดังต่อไปนี้</p> <p>ความเหมาะสมและเพียงพอของภาชนะรองรับมูลฝอย</p> <p>โครงการได้จัดให้มีภาชนะรองรับมูลฝอยที่มีฝาปิดมิดชิด มีความแข็งแรง ทนทาน และแยกประเภทของถังรองรับมูลฝอยเพื่อรองรับมูลฝอยแต่ละประเภทอย่างชัดเจน</p> <p>ลักษณะของภาชนะบรรจุมูลฝอยและภาชนะรองรับมูลฝอย</p> <p>- ภาชนะบรรจุมูลฝอย: ใช้ถุงพลาสติกที่มีความเหนียว ไม่ฉีกขาดง่าย เพื่อรองรับมูลฝอยแต่ละประเภท</p> <p>- ภาชนะรองรับมูลฝอย: ใช้ถังมูลฝอยพลาสติกที่มีความแข็งแรง ทนทาน และสีฝาปิดมิดชิด โดยถังมูลฝอยแต่ละประเภทจะมีข้อความระบุประเภทกำกับไว้ให้เห็นอย่างชัดเจน</p>	<p>1. แม่บ้านต้องเก็บรวบรวมมูลฝอยจากส่วนต่างๆ ของโครงการเป็นประจำทุกวัน และพยายามให้มีมูลฝอยตกค้างน้อยที่สุด</p> <p>2. ต้องทำความสะอาดถังรองรับมูลฝอยอย่างสม่ำเสมอ และตรวจสอบดูแลสภาพของถังรองรับมูลฝอยบริเวณต่างๆ ของโครงการให้มีสภาพที่ดีอยู่เสมอ</p> <p>3. ต้องเลือกใช้ชนิดของถังรองรับมูลฝอยที่มีความแข็งแรง ทนทาน มีฝาปิดมิดชิด สามารถป้องกันแมลงหรือสัตว์เข้าไปในถังได้</p> <p>4. การเก็บรวบรวมมูลฝอยในแต่ละวัน จะต้องให้เสร็จก่อนเวลาที่รถเก็บขนฯ จะเข้ามาทำการเก็บขน</p> <p>5. ถังรองรับมูลฝอยจะต้องมีถุงดำรองรับมูลฝอยที่ออกมารวมกัน</p> <p>6. มีการล้างทำความสะอาดห้องพักมูลฝอยเป็นประจำทุกวัน</p> <p>7. บริเวณพื้นที่จุดจอดรถรถเก็บขนฯ จะต้องมีการป้าย หรือสัญลักษณ์ห้ามจอดรถอื่น</p> <p>8. ในการเก็บรวบรวมขยะมูลฝอยนั้น จะต้องแยกเป็นขยะเปียก ขยะแห้ง และขยะที่สามารถนำไปขายได้ โดยขยะที่นำไปขายได้ ให้แยกไปขายให้ได้มากที่สุด เพื่อลดปริมาณขยะที่ต้องทิ้ง</p> <p>9. การเก็บรวบรวมขยะมูลฝอยไปทิ้งนั้น จะต้องนำไปทิ้งตามเวลาที่เทศบาล/อบต. กำหนดให้ทิ้งเท่านั้น</p> <p>10. โครงการต้องปฏิบัติตามประกาศจังหวัดภูเก็ต ลงวันที่ 3 เมษายน 2557 กำหนดประเภท ราคา และหลักเกณฑ์การนำส่งขยะอันตรายที่ศูนย์กำจัดขยะมูลฝอยเทศบาลนครภูเก็ต ให้เข้มบังคับตั้งแต่วันที่ 1 พฤษภาคม 2557 อย่างเคร่งครัด</p>	<p>มาตรการติดตามตรวจสอบผลกระทบสิ่งแวดล้อมในการรองรับมูลฝอยและสภาพทั่วไปของถังรองรับมูลฝอยทุกๆ 1 ครั้ง/เดือน ตลอดระยะเวลาดำเนินการ</p>	

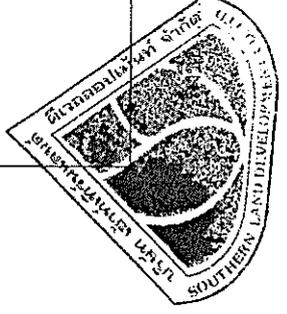


นายวีระศักดิ์ ศิริหวังสันติ
เจ้าของโครงการ

ลงชื่อ *Shin Thant*

(นายประพัทธ์ กษัตริย์)
SSEA CONSULT
สำนักงานการสิ่งแวดล้อม/บริษัท เอส.เอ็น.เอ็น. เอ็นจิเนียริ่ง จำกัด
วันที่ ..16.. มิถุนายน 2557

ตารางที่ 1 สรุปมาตรการป้องกันและแก้ไขผลกระทบสิ่งแวดล้อมและมาตรการติดตามตรวจสอบผลกระทบสิ่งแวดล้อม (ระยะดำเนินการ) โครงการ โรงแรม โอเอรา กมลลา รีสอร์ท แอนด์ สปา (เปลี่ยนการใช้อาคาร)


องค์ประกอบทางสิ่งแวดล้อมและคุณค่าต่างๆ	ผลกระทบสิ่งแวดล้อมที่สำคัญ	มาตรการป้องกันและแก้ไขผลกระทบสิ่งแวดล้อม	มาตรการติดตามตรวจสอบผลกระทบสิ่งแวดล้อม
3.4 การจัดการมูลฝอยและกากของเสีย (ต่อ)	<p>ความเหมาะสมของตำแหน่งที่กักมูลฝอยรวม</p> <p>โครงการจัดให้มีห้องกักมูลฝอยจำนวน 1 จุด อยู่บริเวณด้านข้างอาคารติดต่อกับถนนและสำนักงานใหญ่ (Information) โดยมีลักษณะเป็นห้อง คสล. จำนวน 2 ห้อง แบ่งเป็น</p> <ul style="list-style-type: none"> - ห้องกักมูลฝอยแห้ง ขนาด 1.00 x 1.00 ม. สูง 1.00 ม. จำนวน 1 ห้อง - ห้องกักมูลฝอยเปียก ขนาด 1.00 x 1.00 ม. สูง 1.00 ม. จำนวน 1 ห้อง <p>สำหรับวิธีการจัดการขยะดังกล่าว คาดว่าจะช่วยลดปัญหาในเรื่องการจัดการมูลฝอยลงได้ใน ระดับหนึ่ง ดังนั้น ผลกระทบที่จะเกิดขึ้น คาดว่าจะอยู่ในทิศทางลบระดับต่ำ</p>		
3.5 การคมนาคม	<p>1. ความสามารถในการรองรับของถนน</p> <p>การประเมินผลกระทบจากการดำเนินการของโครงการ ที่คาดว่าจะมีต่อการจราจรและคมนาคมภายนอกพื้นที่โครงการ สามารถคำนวณภายใต้ข้อกำหนดที่ได้กล่าวมา โดยจะมีปริมาณรถยนต์จากโครงการต่อวัน 19 คัน (คิดเทียบเท่าจำนวนที่จอดรถทั้งหมดของโครงการ) ในการประเมินกรณีความเร็ว คือ ให้รถทั้งหมดวิ่งออกจากโครงการพร้อมกันในชั่วโมงเร่งด่วน 1 ชั่วโมง (PCE Factor จะคิดของรถยนต์ส่วนบุคคล ซึ่งเท่ากับ 1.00 และคิดตั้งแต่ยกไป-กลับ) ดังนั้น คิดเป็นปริมาณจราจร 38 PCU/</p>	<p>1. จัดให้มีป้ายชี้โครงการ ป้ายแสดงทางเข้า-ออก ป้ายแสดงจุดจอดรถ ทิศทางการจราจร เพื่อให้ผู้เข้ามาในโครงการสามารถเห็นได้ และมีความเข้าใจตรงกัน</p> <p>2. ดูแลสภาพพื้นที่จอดรถและทางเข้าไปให้มีสิ่งกีดขวางทางจราจร และมีสภาพดีอยู่เสมอ</p> <p>3. เวลากลางคืน บริเวณทางเข้า-ออก และที่จอดรถ ต้องมีไฟส่องสว่าง อยู่ตลอดเวลา</p> <p>4. จะต้องจัดให้มีเจ้าหน้าที่คอยอำนวยความสะดวกในการเข้า-ออก ตลอดเวลา เพื่อป้องกันอุบัติเหตุ</p>	

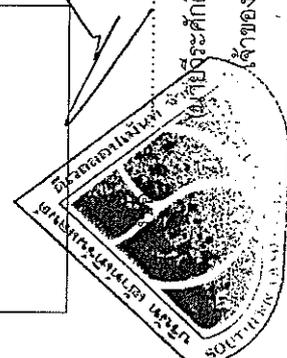

ลงชื่อ... *Shin Nimit* (นายประทีป **SEA CONSULT ENGINEERING CO., LTD.**)
 ผู้อำนวยการสิ่งแวดล้อม/บริษัท **SEA CONSULT ENGINEERING CO., LTD.**
 วันที่ ..16.. มิถุนายน 2557

ตารางที่ 1 สรุปมาตรการป้องกันและแก้ไขผลกระทบสิ่งแวดล้อมและมาตรการติดตามตรวจสอบผลกระทบสิ่งแวดล้อม (ระยะดำเนินการ) โครงการ โรงแรม ไชยรา กมลา รีสอร์ท แอนด์ สปา (เปลี่ยนการใช้อาคาร)

องค์ประกอบทางสิ่งแวดล้อม และคุณค่าต่างๆ	ผลกระทบสิ่งแวดล้อมที่สำคัญ	มาตรการป้องกันและแก้ไข ผลกระทบสิ่งแวดล้อม	มาตรการติดตามตรวจสอบ ผลกระทบสิ่งแวดล้อม
3.5 การคมนาคม(ต่อ)	<p>ตัวโน้มนง ผลการคำนวณ V/C Ratio มีดังนี้</p> $\text{ค่า V/C Ratio ในวันธรรมดา (วันที่ 24 มกราคม 2557)}$ $\text{ค่า V/C Ratio ของโครงการในระยะดำเนินการ} = \frac{313.45 + 38}{1200} = 0.29$ <p>จากการประเมินดังกล่าว จะเห็นได้ว่าปริมาณจราจรที่เพิ่มขึ้นระยะดำเนินการ จะทำให้ค่า V/C Ratio บนถนนลาดชันลาดใน วันธรรมดา มีค่าเพิ่มขึ้นจาก 0.26 เป็น 0.29 ซึ่งอยู่ในระดับดีมาก และเมื่อเทียบกับค่ามาตรฐานการจราจรในสภาพการจราจร พบว่า การจราจรคล่องตัว ไม่ติดขัด การหยุดจอดที่ทางแยกมีน้อยเช่นเดิม</p> <p>ค่า V/C Ratio ในวันหยุดราชการ (วันที่ 25 มกราคม 2557)</p> $\text{ค่า V/C Ratio ของโครงการในระยะดำเนินการ} = \frac{290.50 + 38}{1200} = 0.27$ <p>จากการประเมินดังกล่าว จะเห็นได้ว่าปริมาณจราจรที่เพิ่มขึ้นระยะดำเนินการ จะทำให้ค่า V/C Ratio บนถนนลาดชันลาด ในวันหยุด มีค่าเพิ่มขึ้นจาก 0.24 เป็น 0.27 ซึ่งอยู่ในระดับดีมาก และเมื่อเทียบกับค่ามาตรฐานการจราจรในสภาพการจราจร พบว่า การจราจรคล่องตัว ไม่ติดขัด การหยุดจอดที่ทางแยกมีน้อยเช่นเดิม</p>		

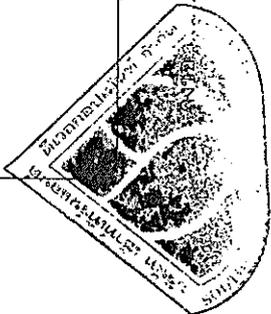

(นายวีระศักดิ์ ศิริหงษ์สันติ)
เจ้าของโครงการ


ลงชื่อ *สมิทธิ์ นิวัฒน์*

(นายประพัทธ์ สุภะพรชัย)
SEA CONSULT
ผู้อำนวยการสิ่งแวดล้อม/บริษัท SEAGREEN ENGINEERING CO., LTD.

วันที่ 16... มิถุนายน 2557

ตารางที่ 1 สรุปมาตรการป้องกันและแก้ไขผลกระทบสิ่งแวดล้อมและมาตรการติดตามตรวจสอบผลกระทบสิ่งแวดล้อม (ระยะดำเนินการใช้อาคาร) โครงการ โรงแรม โอเอรา กมลา รีสอร์ท แอนด์ สปา (เปลี่ยนการใช้อาคาร)

องค์ประกอบทางสิ่งแวดล้อม และคุณค่าต่างๆ	ผลกระทบสิ่งแวดล้อมที่สำคัญ	มาตรการป้องกันและแก้ไข ผลกระทบสิ่งแวดล้อม	มาตรการติดตามตรวจสอบ ผลกระทบสิ่งแวดล้อม
3.5 การคมนาคม(ต่อ)	<p>ดังนั้น ผลกระทบที่เกิดขึ้นจากการเพิ่มปริมาณจราจรของการดำเนินการโครงการนี้จัดอยู่ในระดับที่ยอมรับได้ แต่อย่างไรก็ตาม ปริมาณการจราจรที่เพิ่มขึ้นดังกล่าว อาจเกิดการติดขัดบ้างช่วงเวลาได้ โดยเฉพาะในช่วงเวลาเร่งด่วนของชุมชน และอาจมีความเสี่ยงต่อการเกิดอุบัติเหตุได้ โดยเฉพาะในช่วงที่มีการเข้า-ออก พื้นที่โครงการ</p> <p><u>2. ความเพียงพอของที่จอดรถในโครงการ</u></p> <p>จากการตรวจสอบตามข้อกำหนดของกฎกระทรวงฉบับที่ 64 (พ.ศ.2555) ออกตามความในพระราชบัญญัติควบคุมอาคาร พ.ศ. 2522 พบว่า โครงการ โรงแรม โอเอรา กมลา รีสอร์ท แอนด์ สปา (เปลี่ยนการใช้อาคาร) ซึ่งมีลักษณะเป็นโครงการประเภทโรงแรม จำนวน 42 ห้องพัก จึงเข้าข่ายประเภทของอาคารที่ต้องจัดให้มีที่จอดรถยนต์ตามข้อกำหนดดังกล่าว คือ</p> <p>(ข) โรงแรม ให้มีที่จอดรถไม่น้อยกว่า 1 คัน ต่อพื้นที่ห้องโถง 30 ตารางเมตรเศษของ 30 ตารางเมตร ให้คิดเป็น 30 ตารางเมตร และไม่น้อยกว่า 1 คัน ต่อพื้นที่ที่ใช้เพื่อกิจการพาณิชย์กรรม 40 ตารางเมตร เศษของ 40 ตารางเมตร ให้คิดเป็น 40 ตารางเมตร</p> <p>วิธีการคำนวณ</p> <p>พื้นที่ห้องโถงทั้งหมดของโครงการ = 77.02 ตารางเมตร</p> <p>จำนวนที่จอดรถยนต์ = 77.02 / 30 คัน</p>		

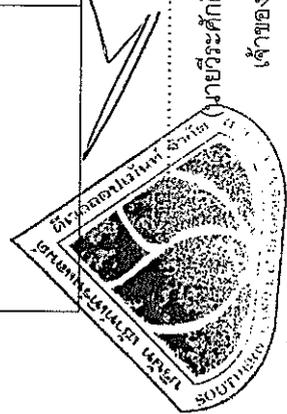

นายวิระศักดิ์ ศิริทรงสันติ
 เจ้าของโครงการ

ลงชื่อ.....
 (นายประจักษ์ ภูริพงษ์)

ผู้ชำนาญการสิ่งแวดล้อม (ประเทศไทย)
SEA CONSULT
ENGINEERING CO., LTD.
 วันที่ 11.6. มี.ค. 2557

ตารางที่ 1 สรุปมาตรการป้องกันและแก้ไขผลกระทบสิ่งแวดล้อมและมาตรการติดตามตรวจสอบผลกระทบสิ่งแวดล้อม (ระยะดำเนินการ) โครงการ โรงแรม ไฮยา กมลา รีสอร์ท แอนด์ สปา (เปลี่ยนการใช้อาคาร)


องค์ประกอบทางสิ่งแวดล้อม และคุณค่าต่างๆ	มาตรการป้องกันและแก้ไข ผลกระทบสิ่งแวดล้อม	มาตรการติดตามตรวจสอบ ผลกระทบสิ่งแวดล้อม
3.5 การคมนาคม(ต่อ)	<p>ผลกระทบต่อสิ่งแวดล้อมที่สำคัญ</p> <p>= 2.57</p> <p>เศษของ 30 ตารางเมตร ให้คิดเป็น 30 ตารางเมตร ดังนั้น โครงการจะต้องจัดให้มีที่จอดรถยนต์ 2 + 1 = 3 คัน และ พื้นที่ที่เหลืออีกจากการพาณิชย์กรรม (ร้านอาหารและห้องขายของที่ระลึก) ของโครงการ = 112.50 ตารางเมตร จำนวนที่จอดรถยนต์ = 112.50 / 40 = 2.81 คัน เศษของ 40 ตารางเมตร ให้คิดเป็น 40 ตารางเมตร ดังนั้น โครงการจะต้องจัดให้มีที่จอดรถยนต์ 2 + 1 = 3 คัน ดังนั้น โครงการจึงต้องจัดให้มีที่จอดรถตามข้อกำหนดของกฎกระทรวงฉบับที่ 64 (พ.ศ.2555) ฯ รวมทั้งหมด 6 คัน และเนื่องจากอาคารของโครงการไม่จัดเป็นอาคารประเภท อาคารขนาดใหญ่ ตามข้อกำหนดของ พ.ร.บ.ควบคุมอาคาร พ.ศ. 2522 ดังนั้น จึงไม่ได้มีการคำนวณพื้นที่จอดรถตามข้อกำหนดดังกล่าวแต่อย่างใด</p> <p>ทั้งนี้ โครงการได้จัดให้มีพื้นที่จอดรถยนต์ จำนวน 19 คัน อยู่บริเวณด้านทิศตะวันออกของพื้นที่โครงการ โดยแบ่งเป็น ที่จอดรถสำหรับบุคคลทั่วไป จำนวน 18 คัน และที่จอดรถสำหรับผู้พิการ จำนวน 1 คัน ซึ่งโครงการจึงมีพื้นที่สำหรับจอดรถเพียงพอ ตามที่กฎหมายกำหนด ดังนั้น ผลกระทบด้านความปลอดภัยของที่จอดรถยนต์จึงเกิดขึ้นในระดับต่ำ</p>	

.....
 (นายวิระศักดิ์ ศิริหวังสันติ)
 เจ้าของโครงการ

ชื่อ *Shin Anand*
SEA CONSULT
 (นายวิระศักดิ์ ศิริหวังสันติ)
ENGINEERING CO., LTD.
 ผู้ชำนาญการสิ่งแวดล้อม/บริษัท ซี คอนซัลท์ เอ็นจิเนียริง จำกัด
 วันที่ 16 มิถุนายน 2557

ตารางที่ 1 สรุปมาตรการป้องกันและแก้ไขผลกระทบสิ่งแวดล้อมและมาตรการติดตามตรวจสอบผลกระทบสิ่งแวดล้อม (ระยะดำเนินการ) โครงการ กมล ริสอร์ท แอนด์ สปา (เปลี่ยนการใช้อาคาร)

องค์ประกอบทางสิ่งแวดล้อม และคุณค่าต่างๆ	ผลกระทบสิ่งแวดล้อมที่สำคัญ	มาตรการป้องกันและแก้ไข ผลกระทบสิ่งแวดล้อม	มาตรการติดตามตรวจสอบ ผลกระทบสิ่งแวดล้อม
<p>4. คุณค่าต่อคุณภาพชีวิต</p> <p>4.1 การป้องกันอุบัติเหตุ</p> <p>ในระยะดำเนินการจะมีการติดตั้งระบบสัญญาณเตือนภัย และระบบดับเพลิง เพื่อให้สามารถแจ้งเหตุในขั้นต้น และสามารถใช้อุปกรณ์ดับเพลิงใช้ดับเพลิงในขั้นต้นได้ ซึ่งการติดตั้งระบบป้องกันอุบัติเหตุของโครงการดังกล่าว คาดว่าจะช่วยลดระดับความรุนแรงและสามารถแก้ปัญหาในเมืองต้นที่อาจเกิดขึ้นได้ ทำให้สามารถใช้ดับเพลิงได้ทันเวลาที่ สำหรับความเสี่ยงที่จะก่อให้เกิดเพลิงไหม้ในอาคารนั้น คาดว่าอาจมีหลายสาเหตุ เช่น ไฟฟ้าลัดวงจร ความประมาท หรือรู้เท่าไม่ถึงการณ์ เป็นต้น ซึ่งหากเกิดเหตุเพลิงไหม้ขึ้นแล้ว จะก่อให้เกิดผลกระทบต่อชุมชนได้ ดังนั้น คาดว่าในช่วงดำเนินการหากเกิดอุบัติเหตุ อาจส่งผลกระทบต่อชุมชนอยู่ในทิศทางระดับปานกลาง</p>		<p>1. ตรวจสอบและดูแลระบบการป้องกันอัคคีภัยต่างๆ ภายในโครงการ ให้มีสภาพพร้อมจะใช้งานอยู่เสมอ อย่างน้อยเดือนละ 1 ครั้ง และทำการซ่อมแซมทันทีเมื่อเกิดการชำรุด</p> <p>2. แสดงป้ายตำแหน่งของระบบป้องกันอัคคีภัย ภายในโครงการให้เห็นได้อย่างชัดเจน</p> <p>3. ตรวจสอบสภาพของถังดับเพลิงให้มีสภาพดีอยู่เสมอ เช่น สลัก, มือจับ และสายฉีดใหม่ เป็นต้น และเมื่อใช้งานแล้ว จะต้องนำไปเติมน้ำในทันทีทุกครั้ง</p> <p>4. ต้องติดตั้งเครื่องตัดไฟอัตโนมัติ เพื่อป้องกันเหตุเพลิงไหม้</p> <p>5. ถังดับเพลิงสำรองที่ตู้ตู้ดับเพลิงต้องมีความสูงจากระดับพื้นไม่เกิน 1.50 ม.</p> <p>6. จัดให้มีเจ้าหน้าที่ควบคุมดูแลระบบไฟฟ้า อย่างน้อย 1 คน</p> <p>7. ภาวติดตั้งถังดับเพลิง จะต้องหันด้านที่มีวิธีการใช้ออกมาให้เห็นได้อย่างชัดเจน</p> <p>8. ภาวติดตั้งถังดับเพลิง จะต้องไม่อยู่ในจุดที่มีแสงแดดส่องเป็นเวลานานๆ</p> <p>9. ระบบจ่ายพลังงานไฟฟ้าสำรองต้องแยกอิสระจากระบบอื่น ๆ เพราะเมื่อเกิดเพลิงไหม้ ไฟฟ้าสำรองจะส่งไปยังระบบต่าง ๆ ที่จำเป็นสำหรับการดับเพลิงและการหนีไฟได้นานกว่า 2 ชม.</p> <p>10. หากเกิดเหตุเพลิงไหม้ขึ้น เจ้าหน้าที่ที่ขงโครงการต้องเป็นผู้นำเจ้าหน้าที่รักษาความปลอดภัยออกอาคาร เพื่อให้เกิดความปลอดภัยให้กับผู้ที่ยังได้มากที่สุด</p> <p>11. โครงการจะต้องมีการฝึกอบรมการใช้อุปกรณ์ดับเพลิง และระบบเตือนภัยของโครงการให้แก่พนักงานทุกคน เพื่อให้สามารถปฏิบัติได้อย่าง</p>	<p>- ตรวจสอบประสิทธิภาพการทำงานของ อุปกรณ์ต่าง ๆ ทุก ๆ 6 เดือน / ครั้ง ตลอดจน ช่วงระยะเวลาดำเนินการ</p> <p>- ตรวจสอบความรู้ความเข้าใจและแผนการ รักรั้วซ่อมแซมป้องกันอัคคีภัย</p> <p>ทุก ๆ ปีละ 1 ครั้ง ตลอดจนระยะเวลาเปิดดำเนินการ</p>

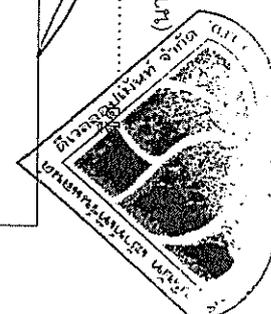


(นายวีระศักดิ์ ศิริทวงสันติ)
เจ้าของโครงการ

ลงชื่อ..... **CHAN SEA CONSULT**
(นายประพงษ์ทรัพย์ ERING CO., LTD.)
ผู้ชำนาญการสิ่งแวดล้อม/บริษัท ซี คอนซัลท์ เอ็นจิเนียริ่ง จำกัด
วันที่ ..16.. มิถุนายน 2557

ตารางที่ 1 สรุปมาตรการป้องกันและแก้ไขผลกระทบสิ่งแวดล้อมและมาตรการติดตามตรวจสอบผลกระทบสิ่งแวดล้อม (ระยะดำเนินการ) โครงการ โรงแรม โฮยา กมลา รีสอร์ท เดอะ สปา (เปลี่ยนการใช้อาคาร)

องค์ประกอบทางสิ่งแวดล้อมและคุณค่าต่างๆ	ผลกระทบต่อสิ่งแวดล้อมที่สำคัญ	มาตรการป้องกันและแก้ไขผลกระทบสิ่งแวดล้อม	มาตรการติดตามตรวจสอบผลกระทบสิ่งแวดล้อม
4.2 สภาพเศรษฐกิจและสังคม (ต่อ)	สังคมแบบผสมผสานที่มีรูปแบบเฉพาะตัวเข้ากับสภาพท้องถิ่นเดิมที่เป็นสังคมแบบพึ่งพาอาศัยที่กำลัังพัฒนาเข้าสู่ระบบธุรกิจบริการด้านการท่องเที่ยวที่มีแนวโน้มการพัฒนาอาชีพและชุมชนมารองรับด้านการบริการท่องเที่ยวที่เพิ่มมากขึ้น โดยไม่เกิดความขัดแย้งทางสังคมที่รุนแรง ดังนั้น การดำเนินโครงการจะไม่ส่งผลให้รูปแบบทางสังคมเดิมที่มีอยู่แล้วเปลี่ยนแปลงไปจากเดิม จากการทำบริเวณโดยรอบโครงการมีลักษณะชุมชนและสถานประกอบการต่างๆ ที่เป็นการบริการด้านที่พักอาศัย และการท่องเที่ยวเช่นเดียวกับโครงการ ดังนั้น ผลกระทบต่อสภาพเศรษฐกิจและสังคมบริเวณใกล้เคียงจึงอยู่ในทิศทางบวกในระดับกลาง		
4.3 การศึกษา	ตามที่โครงการจ้างพนักงานในท้องถิ่นเข้ามาทำงาน โดยโครงการจะทำการฝึกอบรมให้กับพนักงานทุกคนเพื่อเป็นการเพิ่มทักษะด้านการบริการให้กับพนักงาน โดยเฉพาะการใช้ภาษาอังกฤษจะทำให้คนในท้องถิ่นมีทักษะที่สำคัญในการประกอบอาชีพเพิ่มขึ้น ซึ่งสามารถใช้เป็นพื้นฐานการทำงานต่อไปได้เป็นอย่างดี สำหรับผลกระทบต่อสถานศึกษาในพื้นที่ใกล้เคียงโครงการ คาดว่าจะไม่มีผลกระทบแต่อย่างใด เนื่องจากบุตรหลานของผู้ที่เข้ามาใช้บริการในโครงการจะเป็นชาวต่างชาติที่เข้ามาท่องเที่ยวอยู่ภายในโครงการเพียงชั่วคราว ส่วนบุตรหลานของพนักงานของโครงการนั้นภายในพื้นที่ตำบลกลามและจังหวัดภูเก็ต มีสถานศึกษาของรัฐซึ่งมีความสามารถรองรับด้านการศึกษาได้อย่างเพียงพอ ดังนั้นผลกระทบทางด้านการศึกษาจึงมีผลกระทบในเชิงกลางระดับต่ำ	1. จัดให้มีการอบรมความรู้ให้กับพนักงานในด้านวิชาชีพต่างๆ และทักษะทางด้านภาษาอังกฤษเพิ่มเติมเฉพาะในแต่ละตำแหน่งหน้าที่ก่อนเข้าปฏิบัติงานภายในโครงการเพื่อพัฒนาความรู้ความสามารถเฉพาะทาง	

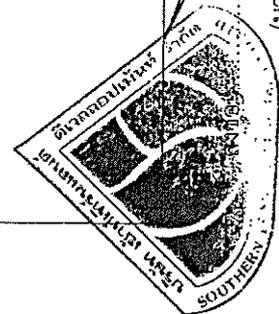


(นายวีระศักดิ์ ศิริหวังสันติ)
เจ้าของโครงการ

ลงชื่อ *ชานนท์ นันทิว*
SEAN CONSULT
ENGINEERING & DESIGN LTD.
ผู้ชำนาญการสิ่งแวดล้อม/บริษัท ซี คอนซัลท์ เอ็นจิเนียริ่ง จำกัด
วันที่ 16..... มิถุนายน 2557

ตารางที่ 1 สรุปมาตรการป้องกันและแก้ไขผลกระทบสิ่งแวดล้อมและมาตรการติดตามตรวจสอบผลกระทบสิ่งแวดล้อม (ระยะดำเนินการ) โครงการ โรงแรม โอทยา กมลา รีสอร์ท แอนด์ สปา (เปลี่ยนการใช้อาคาร)

องค์ประกอบทางสิ่งแวดล้อมและคุณค่าต่างๆ	ผลกระทบต่อสิ่งแวดล้อมที่สำคัญ	มาตรการป้องกันและแก้ไขผลกระทบต่อสิ่งแวดล้อม	มาตรการติดตามตรวจสอบผลกระทบสิ่งแวดล้อม
4.1 การป้องกันอันคึกภัย (ต่อ)		<p>ถูกต้องหากเกิดเหตุร้ายขึ้น</p> <ol style="list-style-type: none"> 12. ไม่มกตส่งสัญญาณเตือนภัย จะต้องเขียนวิธีการภาคให้ชัดเจน สั้น และกะทัดรัด 13. ติดตั้งแผงแจ้งเตือนของภัยที่หอ ค่ายแต่ละห้อง แต่จะขึ้นเพื่อใหทราบว่ามีค่าแม่บั้งจวบยของภัยที่หอ ค่ายอยู่ในตำแหน่งใด และมีเส้นทางทางหนีภัยไปยังทิศทางใด 14. แจกคู่มือการปฏิบัติตนให้แก่ผู้พักอาศัยทุกห้อง เพื่อให้ผู้พักอาศัยได้มีการเตรียมพร้อมสำหรับภัยพิบัติ 15. ร่วมกันซ้อมหนีภัยกับหน่วยงานราชการที่มีการจัดขึ้นอย่างสม่ำเสมอ 	
4.2 สภาพเศรษฐกิจและสังคม	<p>ในการเปิดดำเนินโครงการ เป็นภาพเพิ่มที่พักรอภัย รองรับผู้ที่ได้เดินทางเข้ามาท่องเที่ยวในพื้นที่ตำบลกมลา และพื้นที่ใกล้เคียง ทำให้มีการซื้อสินค้าและบริการของชุมชนในพื้นที่ ซึ่งทำให้ชุมชนในพื้นที่มีรายได้เพิ่มขึ้น นอกจากนี้ ในกรว่าจ้างพนักงาน โครงการจะเลือกจ้างพนักงานที่เป็นคนในพื้นที่ก่อนเป็นอันดับแรก เพื่อเป็นการกระจายรายได้เป็นอย่างดี นอกจากนี้ ที่สำคัญ คือ การที่จะมีนักท่องเที่ยวเข้ามาจ่ายในพื้นที่จังหวัดภูเก็ต และตำบลกมลา ซึ่งเป็นเป้าหมายหนึ่งในการพัฒนาพื้นที่โดยจะส่งผลกระทบต่อในด้านบวกให้กับท้องถิ่น ทำให้สภาพเศรษฐกิจโดยรวมพื้นที่โครงการและในภาพรวมดีขึ้น ตามนโยบายการพัฒนาเศรษฐกิจและภาคการท่องเที่ยว</p> <p>ส่วนด้านสังคมนั้น คาดว่าผลกระทบที่เกิดขึ้นจะไม่ส่งผลมากนัก เนื่องจากจังหวัดภูเก็ต เป็นเมืองท่องเที่ยวที่สำคัญของประเทศแห่งหนึ่ง ทำให้มีนักท่องเที่ยวจากต่างชาติเข้ามาเพิ่มขึ้นทำให้เกิดเป็น</p>	<ol style="list-style-type: none"> 1. โครงการจะต้องมีนโยบายให้ว่าจ้างพนักงานที่เป็นประชาชนในท้องถิ่นเข้ามาทำงานในโครงการ 2. หากเกิดการร้องเรียนจากชุมชนข้างเคียงให้โครงการดำเนินการแก้ไขโดยด่วน และเร่งทำความเข้าใจกับชุมชน 	

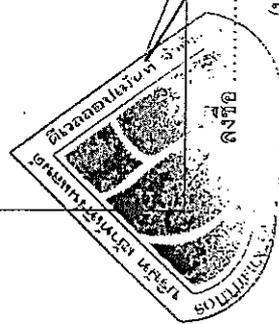


ลงชื่อ **ปณิณ ภิรมย์**

(นายวิระศักดิ์ ศิริหวังสันติ)
เจ้าของโครงการ

(นายประทีป **SEA CONSULT**)
ผู้ชำนาญการสิ่งแวดล้อม/บริษัท **SEA CONSULT ENGINEERING Co., LTD.**
วันที่ 16 มิถุนายน 2557

ตารางที่ 1 สรุปมาตรการป้องกันและแก้ไขผลกระทบสิ่งแวดล้อมและมาตรการติดตามตรวจสอบผลกระทบสิ่งแวดล้อม (ระยะดำเนินการ) โครงการ โรงแรม โอทยา กมลา รีสอร์ท แอนด์ สปา (เปลี่ยนการใช้อาคาร)

องค์ประกอบทางสิ่งแวดล้อม และคุณค่าต่างๆ	ผลกระทบสิ่งแวดล้อมที่สำคัญ	มาตรการป้องกันและแก้ไข ผลกระทบสิ่งแวดล้อม	มาตรการติดตามตรวจสอบ ผลกระทบสิ่งแวดล้อม
4.4 ศาสนา ประเพณี และวัฒนธรรม	<p>สำหรับผลกระทบด้านศาสนา ประเพณี และวัฒนธรรมนั้น คาดว่าจะเกิดขึ้นอยู่ในระดับต่ำเนื่องจากพื้นที่จังหวัดภูเก็ต เป็นเมืองท่องเที่ยวที่มีนักท่องเที่ยว บุคคลที่เข้ามาทำงานและนักธุรกิจทั้งชาวไทยและชาวต่างชาติมาอาศัยอยู่ ทำให้มีความหลากหลายทางวัฒนธรรมและที่สำคัญประชาชนชาวภูเก็ต เป็นคนที่มีจิตใจดี ยินดีต้อนรับชาวต่างชาติทุกชาติทุกภาษา ไม่มีกักรแบ่งแยกวัฒนธรรม รวมทั้งมีศาสนสถานของทุกศาสนาอยู่ทั่วไปในเขตจังหวัดภูเก็ต ดังนั้น จึงส่งผลกระทบต่อความเชื่อเพียงของศาสนาและเกิดผลกระทบต่อด้านการศึกษา เศรษฐกิจ สังคม และประเพณีและวัฒนธรรมในทิศทางลบระดับต่ำ</p>	<p>1. ให้ความรู้ความเข้าใจให้กับนักท่องเที่ยวต่างประเทศที่เข้ามาท่องเที่ยวให้ความเข้าใจในวัฒนธรรม ประเพณี และศาสนาที่ถูกต้องให้มากที่สุด</p>	
4.5 การสาธารณสุข	<p>เมื่อโครงการเป็นดำเนินการ จะมีคนเข้ามาใช้บริการห้องพักภายในโครงการ อย่างไรก็ตามจะส่งผลกระทบต่อความเพียงพอในการให้บริการของสถานพยาบาลของชุมชนในระดับต่ำ เนื่องจากภายในเขตจังหวัดภูเก็ตมีสถานพยาบาลทั้งของรัฐและเอกชนขนาดใหญ่ และคลินิกขนาดเล็กอยู่หลายแห่ง ประกอบกับการคมนาคมที่สะดวกสามารถเดินทางไม่ใช้บริการของสถานพยาบาลต่างๆ ได้โดยง่าย ดังนั้น คาดว่าผลกระทบที่เกิดขึ้นจะอยู่ในทิศทางลบระดับต่ำ</p>	<p>1. ดูระบบสาธารณสุขของโครงการให้มีประสิทธิภาพและได้มาตรฐานตลอดช่วงระยะเวลาดำเนินการเพื่อความปลอดภัยของผู้เข้ามาพักภายในโครงการ</p> <p>2. จัดให้มีอุปกรณ์ปฐมพยาบาลเบื้องต้นและรถสำรองไว้ใช้ในกรณีฉุกเฉินเพื่อจัดส่งพนักงานหรือนักท่องเที่ยวไปยังสถานพยาบาลที่ใกล้โครงการที่สุด</p>	

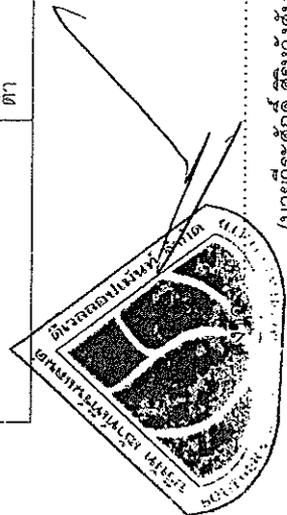

ลงชื่อ *Chaiwan Nithan*

(นายวิชาศักดิ์ ศิริวงษ์สันติ)


เจ้าของโครงการ

(นายประสิทธิ์ งามชื่นดี) **SEA CONSULT**
 ผู้ชำนาญการสิ่งแวดล้อม/SEA CONSULT ENGINEERING CONSULTING & TRADING CO., LTD.

วันที่ 16... มิถุนายน 2557

ตารางที่ 1 สรุปมาตรการป้องกันและแก้ไขผลกระทบสิ่งแวดล้อมและมาตรการติดตามตรวจสอบผลกระทบสิ่งแวดล้อม (ระยะดำเนินการ) โครงการ โรงแรม โดยกา กมลา รีสอร์ท แอนด์ สปา (เปลี่ยนการใช้อาคาร)

องค์ประกอบทางสิ่งแวดล้อม และคุณค่าต่างๆ	ผลกระทบสิ่งแวดล้อมที่สำคัญ	มาตรการป้องกันและแก้ไข ผลกระทบสิ่งแวดล้อม	มาตรการติดตามตรวจสอบ ผลกระทบสิ่งแวดล้อม
4.6 อาชีวอนามัยและความปลอดภัย	โครงการจัดให้มีเจ้าหน้าที่รักษาความปลอดภัยไว้คอยดูแลตลอด 24 ชั่วโมง และจะมีการติดตั้งกล้องโทรทัศน์วงจรปิด (Close Circuit Television, CCTV) กระจายตามจุดต่างๆ โดยรอบพื้นที่โครงการ เพื่อให้สามารถจับภาพผู้ที่เข้า-ออกโครงการได้มากที่สุด ส่วนด้านการอาชีวอนามัย โครงการได้จัดให้มีแม่บ้าน เป็นผู้ดูแลรักษาความสะอาดทั่วทั้งโครงการ รวมทั้งมีเจ้าหน้าที่ชำนาญในการดูแลระบบสาธารณูปโภค และระบบสาธารณูปโภคในด้านต่างๆ ตลอดจนระยะเวลาเปิดดำเนินการ ทั้งนี้ เพื่ออำนวยความสะดวกและความปลอดภัยให้กับผู้พักอาศัยที่เข้ามาพักอาศัยภายในพื้นที่โครงการ และไม่ส่งผลกระทบต่อพื้นที่ข้างเคียง ดังนั้นผลกระทบด้านอาชีวอนามัยและความปลอดภัยจึงอยู่ในทิศทางลบระดับต่ำ	<ol style="list-style-type: none"> 1. ต้องจัดให้มีพนักงานรักษาความปลอดภัย เพื่อคอยดูแลความปลอดภัยในโครงการตลอด 24 ชั่วโมง 2. จัดชุดปฐมพยาบาลไว้ในโครงการอย่างน้อย 1 ชุด 3. ช่วยกันสอดส่องพฤติกรรมของบุคคลภายนอก หรือผู้ที่เข้า-ออกที่มีพฤติกรรมที่มีพิวช 4. แนะนำให้ผู้พักอาศัยดูแลและมีระวังเกี่ยวกับความปลอดภัยของตนเอง เช่น ล็อคกุญแจทุกครั้งที่เข้า-ออกจากห้องพัก เป็นต้น 5. กุญแจห้องต้องเลือกให้ระบบคีย์การ์ด (KEY CARD) เพื่อเพิ่มความปลอดภัยให้มากขึ้น 6. ต้องติดตั้งกล้องโทรทัศน์วงจรปิด เพื่อใช้เก็บหลักฐานในจุดต่างๆในพื้นที่โครงการอยู่ตลอดเวลา 	
4.7 คุณภาพทัศนียภาพ	การดำเนินโครงการ ซึ่งมีลักษณะเป็นอาคารย่อยๆ จำนวนหลายหลัง ซึ่งจะใช้สีภายนอกอาคารเป็นสีอ่อนที่มีความสอดคล้องกับธรรมชาติบริเวณโดยรอบ และมีภาพปรับแต่งสภาพพื้นที่โครงการด้วยไม้ดอก ไม้ประดับ สนามหญ้า จัดสวนหย่อมบริเวณที่ว่าง และมีการบำรุงดูแลรักษาอยู่เสมอ เป็นการช่วยทำให้ทัศนียภาพดูอ่อนนุ่มยิ่งขึ้น (Soft Landscape) เป็นการลดความแข็งกระด้างของตัวอาคาร สอดคล้องและกลมกลืนกับสภาพภูมิทัศน์โดยรอบโครงการ และจากการสำรวจพื้นที่โครงการและบริเวณใกล้เคียง พบว่า ส่วนใหญ่มีการใช้ประโยชน์ที่ดินที่อาศัยเพื่อ	<ol style="list-style-type: none"> 1. ปลูกไม้ดอก ไม้ประดับ เพื่อให้มีเงาและสร้างความสดชื่น และหมั่นดูแลรักษาอยู่เสมอ 2. ต้องออกแบบตัวอาคารและสีของอาคารให้กลมกลืนกับสภาพแวดล้อม 3. ดูแลรักษาความสะอาดบริเวณพื้นที่โครงการและข้างเคียงอยู่เสมอ 4. การเก็บรวบรวมมูลฝอย จะต้องใส่ถุงดำและมีปากอย่างมิดชิด 5. ต้นไม้ที่ปลูกต้องเลือกต้นไม้ที่มีความสอดคล้องกับต้นไม้ในพื้นที่ข้างเคียงและเป็นพันธุ์ไม้ท้องถิ่น 	<p>- ตรวจขอสภาพอาคารภายนอกโดยดูแล ขอชมอาคารในจุดที่ไม่สวยงามอย่างน้อย ปีละ 1 ครั้ง</p>

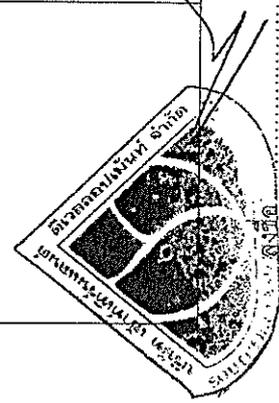

(นายวีระศักดิ์ ศิริหวังสันติ)
 เจ้าของโครงการ


ลงชื่อ *สมชาย สมนิพัทธ์*

(นาย) **SEA CONSULT**
 ผู้ชำนาญการสิ่งแวดล้อม (พีอี) ซีเอสแอล คอนซัลท์ติ้ง จำกัด
 วันที่ .../.../... มิถุนายน 2557

ตารางที่ 1 สรุปมาตรการป้องกันและแก้ไขผลกระทบสิ่งแวดล้อมและมาตรการติดตามตรวจสอบผลกระทบสิ่งแวดล้อม (ระยะดำเนินการ) โครงการ โรงแรม ไฮเบรก กมลา รีสอร์ท ภูเก็ต (เปลี่ยนการใช้อาคาร)

องค์ประกอบทางสิ่งแวดล้อม และคุณค่าต่างๆ	ผลกระทบต่อสิ่งแวดล้อมที่สำคัญ	มาตรการป้องกันและแก้ไข ผลกระทบสิ่งแวดล้อม	มาตรการติดตามตรวจสอบ ผลกระทบสิ่งแวดล้อม
4.7 คุณภาพทัศนียภาพ	ให้บริการแก่นักท่องเที่ยว เช่น โรงแรม รีสอร์ท บังกะโล ร้านค้า และร้านอาหาร เป็นต้น ซึ่งมีความสอดคล้องกับลักษณะการใช้ประโยชน์ที่ดินในพื้นที่ข้างเคียง และบริเวณใกล้เคียงไม่ปรากฏแหล่งโบราณคดีอันควรอนุรักษ์แต่อย่างใด ดังนั้น จึงส่งผลกระทบต่อทางทัศนียภาพและทัศนียภาพในทิศทางบวกระดับต่ำ		

หมายเหตุ: - ผู้รับผิดชอบในช่วงเปิดดำเนินการ คือ เจ้าของโครงการบริษัท เข้าเทิร์น แลนด์ ดีเวลลอปเม้นท์ จำกัด
 - เจ้าของโครงการบริษัท เข้าเทิร์น แลนด์ ดีเวลลอปเม้นท์ จำกัด ต้องจัดทำรายงานผลการดำเนินการตามมาตรการป้องกันและลดผลกระทบสิ่งแวดล้อม มาตรการติดตามตรวจสอบผลกระทบสิ่งแวดล้อม ท้องเปิดดำเนินการ ทุก 6 เดือน นับตั้งแต่ได้รับอนุญาตโครงการ

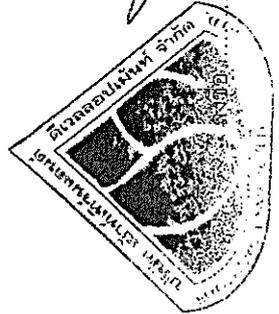

ลงชื่อ *ชวรัตน์ ชวรัตน์*

(นาย) **SEA CONSULT**
 ผู้ชำนาญการสิ่งแวดล้อมเชิงเทคนิค (S.E.I.T.O.)


วันที่ 16 มิถุนายน 2557

(นาย) **วิระศักดิ์ ศิริพงษ์สันติ**
 เจ้าของโครงการ

ตารางที่ 2 สรุปมาตรการติดตามตรวจสอบผลกระทบสิ่งแวดล้อม (ระยะดำเนินการ) ของ โครงการ โรงแรม โอเชียน วิลล่า รีสอร์ท แอนด์ สปา (เปลี่ยนการใช้อาคาร)

คุณภาพสิ่งแวดล้อม	สถานที่ตรวจสอบ	ดัชนีตรวจวัด	ความถี่	ผู้รับผิดชอบ
1. การใช้น้ำ	• ตรวจสอบการทำงานของระบบท่อจ่ายน้ำ หากพบเหตุผิดปกติหรือต้องดำเนินการแก้ไขทันที	- ความสามารถด้านวิศวกรรมประปา (การรั่วซึมหรือแตก)	- ปีที่ 1, 1 ครั้ง - ปีที่ 2 ทุก ๆ 6 เดือน - ปีต่อไป ทุก ๆ 4 เดือน	- เจ้าของโครงการ
2. คุณภาพน้ำทิ้ง	• บ่อตรวจคุณภาพน้ำทิ้ง	- pH - BOD - SS - Nitrogen (TKN) - Oil & Grease	- ทุกๆ 1 เดือน/ครึ่ง ตลอดระยะเวลาเปิดดำเนินการ - ประสิทธิภาพระบบให้ตรวจทุกๆ 6 เดือน	- เจ้าของโครงการ
3. การระบายน้ำ	• ตรวจสอบระบบท่อระบายน้ำ และบ่อพักน้ำ	- การอุดตันหรือตันขึ้น และ ความสามารถในการระบายน้ำ	- ชุดลอกท่อทุก ๆ 6 เดือน ช่วงก่อนและหลังฤดูฝนตลอดระยะเวลาเปิดดำเนินการ	- เจ้าของโครงการ
4. การจัดการมูลฝอยและสิ่งปฏิกูล	• ตรวจสอบถังขยะและห้องพักขยะรวม	- ความสามารถในการรองรับมูลฝอย และสภาพทั่วไป - สภาพของถังขยะ	- ทุก ๆ 1 เดือน/ครึ่ง ตลอดระยะเวลาเปิดดำเนินการ	- เจ้าของโครงการ

หมายเหตุ: - เจ้าของโครงการ/บริษัท เข้าใจเห็น แลนด์ ดีเวลลอปเม้นท์ จำกัด ต้องจัดทำรายงานผลการดำเนินการปฏิบัติตามมาตรการป้องกันและแก้ไขผลกระทบสิ่งแวดล้อม
 มาตรการติดตามตรวจสอบผลกระทบสิ่งแวดล้อม ตามแบบ พส.1 และแบบ พส.2 ทุก 1 เดือน ตลอดระยะเวลาเปิดดำเนินการโครงการ
 เสนอต่อ - สำนักงานนโยบายและแผนทรัพยากรธรรมชาติและสิ่งแวดล้อม 1 ฉบับ พร้อมแนบบันทึกข้อมูล
 - สำนักงานทรัพยากรธรรมชาติและสิ่งแวดล้อม จังหวัดภูเก็ต 1 ฉบับ พร้อมแนบบันทึกข้อมูล
 - องค์การบริหารส่วนตำบลกมลา 1 ฉบับ พร้อมแนบบันทึกข้อมูล


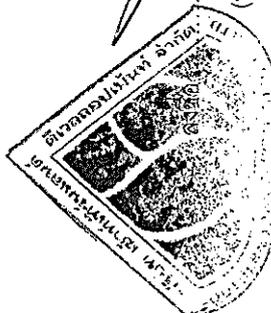


(นายวีระศักดิ์ ศิริทวงส์ตันติ)
 เจ้าของโครงการ

ลงชื่อ *David N. ...*

SEA CONSULT
 สำนักงานการสิ่งแวดล้อมภูเก็ต (เดิมชื่อ เอ็ม.ซี.อี.)

วันที่ 16 มิถุนายน 2557

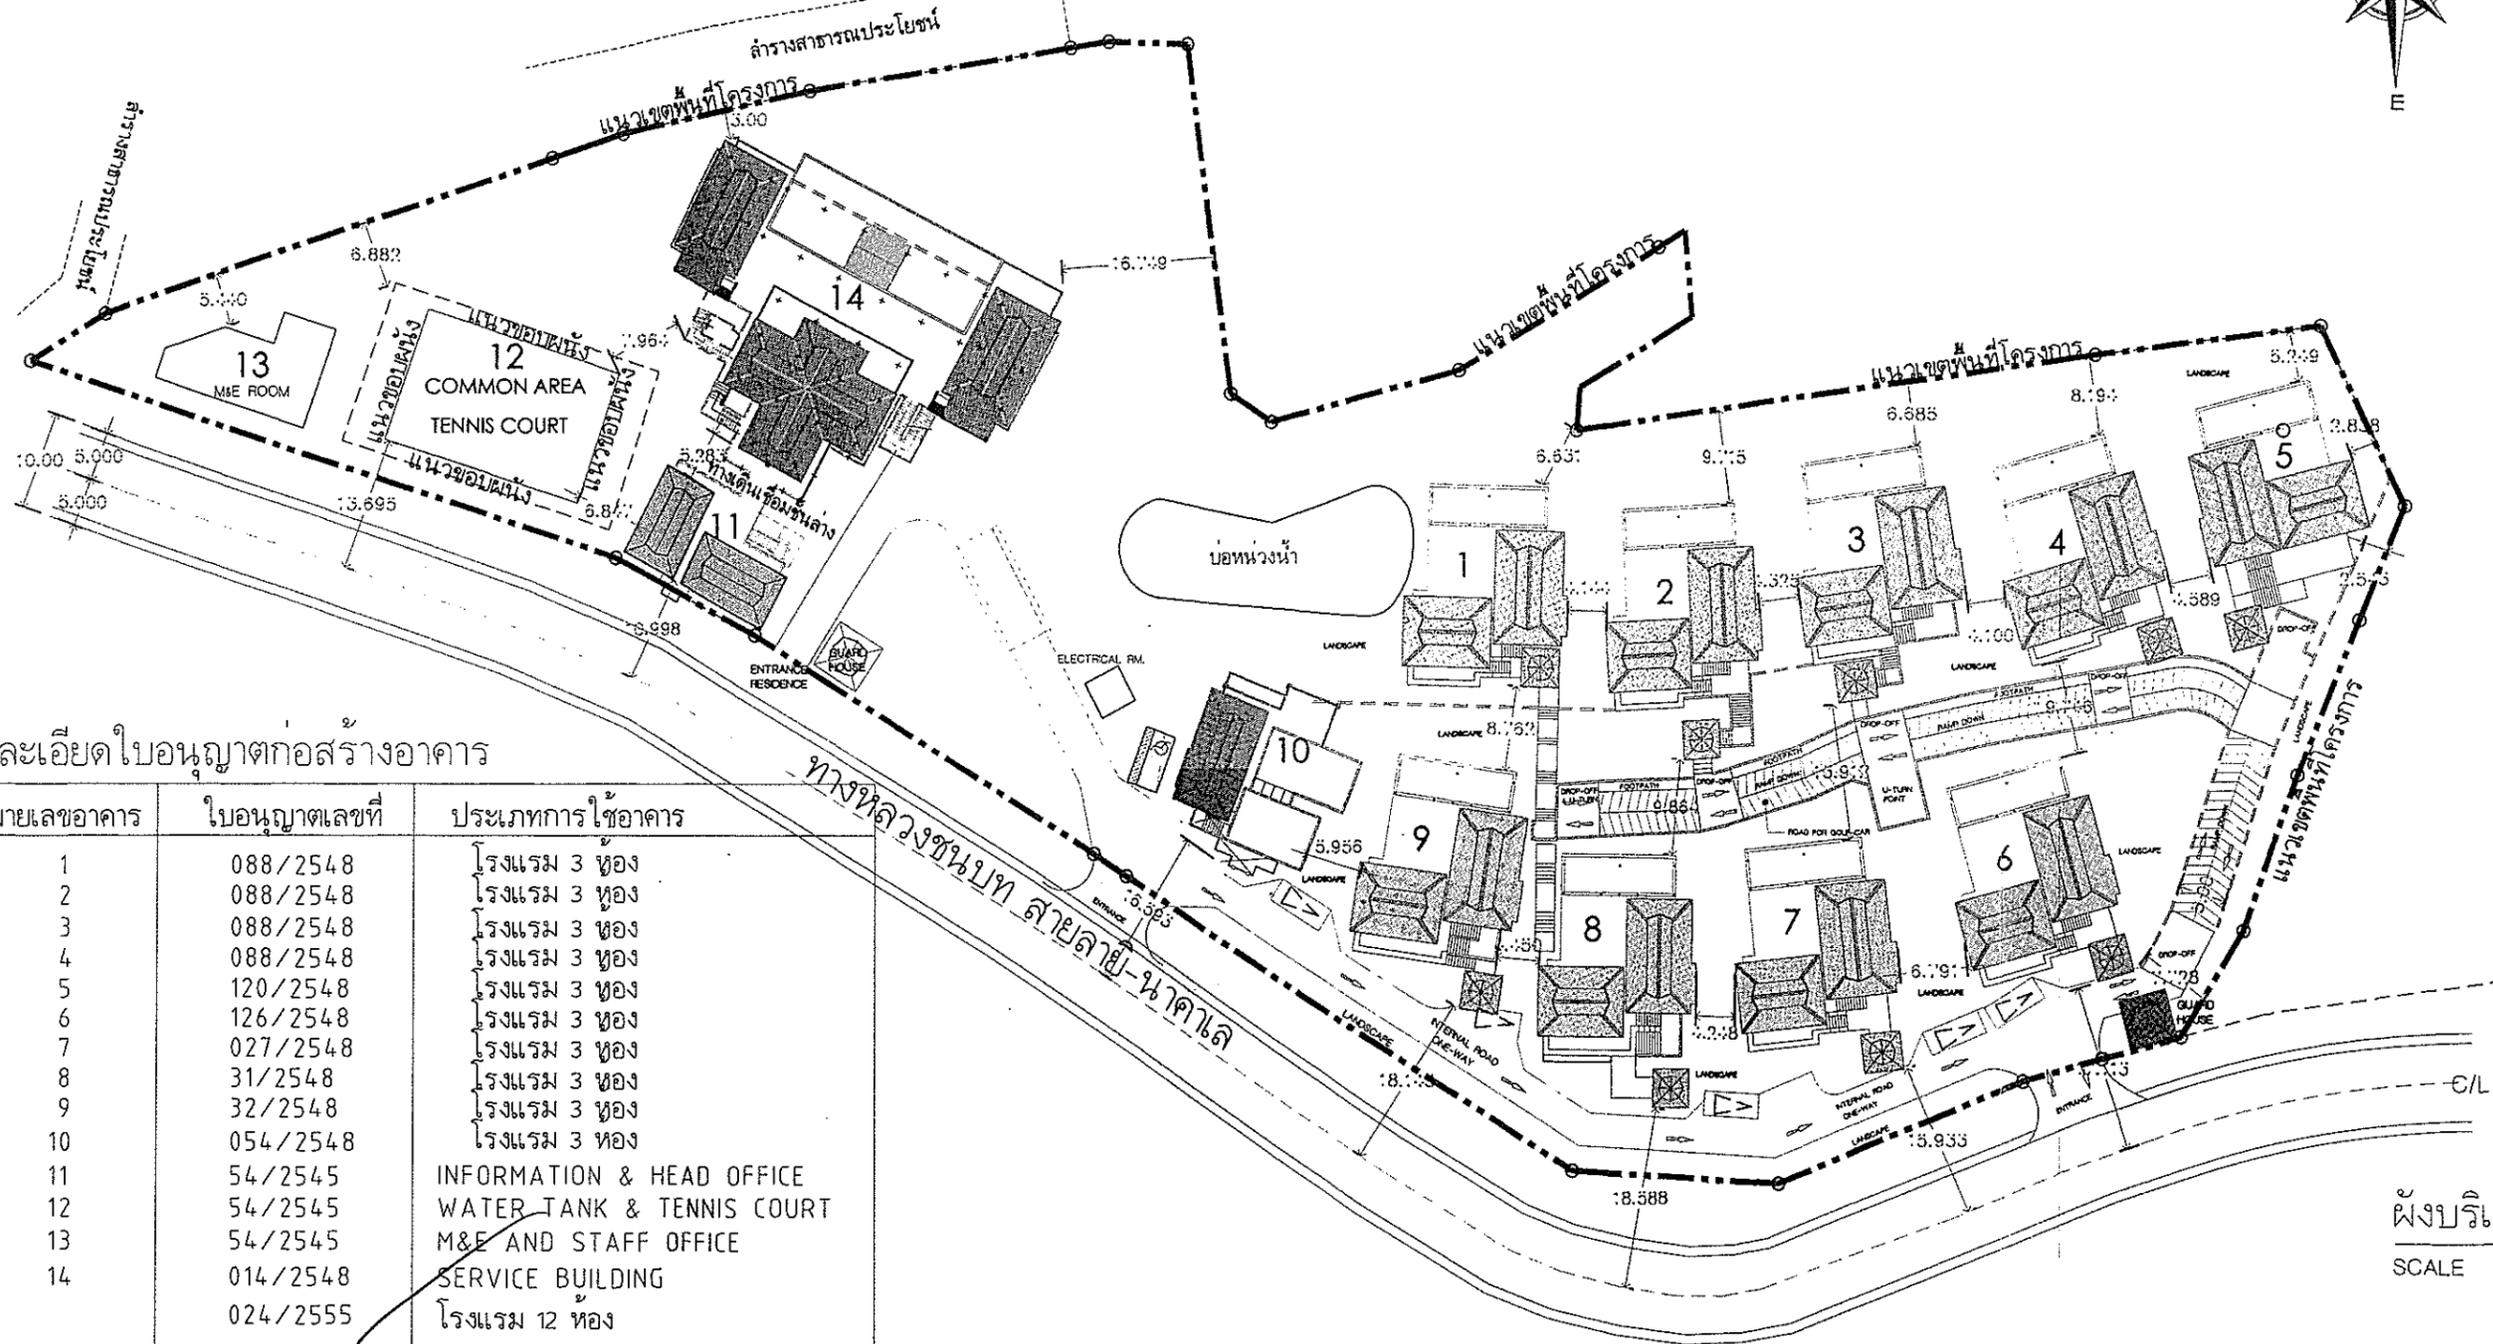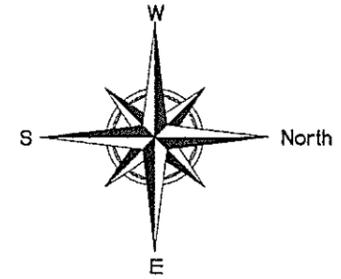


รายละเอียดใบอนุญาตก่อสร้างอาคาร

หมายเลขอาคาร	ใบอนุญาตเลขที่	ประเภทการใช้อาคาร
1	088/2548	โรงแรม 3 ห้อง
2	088/2548	โรงแรม 3 ห้อง
3	088/2548	โรงแรม 3 ห้อง
4	088/2548	โรงแรม 3 ห้อง
5	120/2548	โรงแรม 3 ห้อง
6	126/2548	โรงแรม 3 ห้อง
7	027/2548	โรงแรม 3 ห้อง
8	31/2548	โรงแรม 3 ห้อง
9	32/2548	โรงแรม 3 ห้อง
10	054/2548	โรงแรม 3 ห้อง
11	54/2545	INFORMATION & HEAD OFFICE
12	54/2545	WATER TANK & TENNIS COURT
13	54/2545	M&E AND STAFF OFFICE
14	014/2548	SERVICE BUILDING
	024/2555	โรงแรม 12 ห้อง

ผังบริเวณ
SCALE 1:750

รูปที่ 1 ผังบริเวณของโครงการ


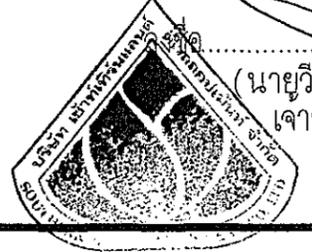


(นายวิระศักดิ์ ศิริหวังสันติ)
เจ้าของโครงการ

ลงชื่อ สถาปนิก ภาณุวัฒน์
(นายประยุทธ์ กรังพาวินัย)
ผู้อำนวยการสิ่งแวดล้อม บริษัท ซี.เอส.อี.เอ็น.ซี. จำกัด
SEA CONSULT ENGINEERING CO., LTD.
วันที่ 16 มิถุนายน 2557


AYARA

ARCHITECT : นายสรสิทธิ์ สิงห์นาถ ภ-สถ. 6497 	STRUCTURAL ENGINEERS : นายนพดล รามัญญ์ สย. 4162 	SANITARY ,M&E ENGINEERS :	PROJECT : โรงแรมไอยรา กมลา รีสอร์ท แอนด์ สปา OWNER : บจก. เซาท์เทิร์น แลนด์ ดีเวลลอปเม้นท์ SHOWN : ผังบริเวณ	REVISION NO. - SHEET NO 21/50 SCALE 1 : 750 TOTAL - DATE :
--	--	---------------------------	--	--

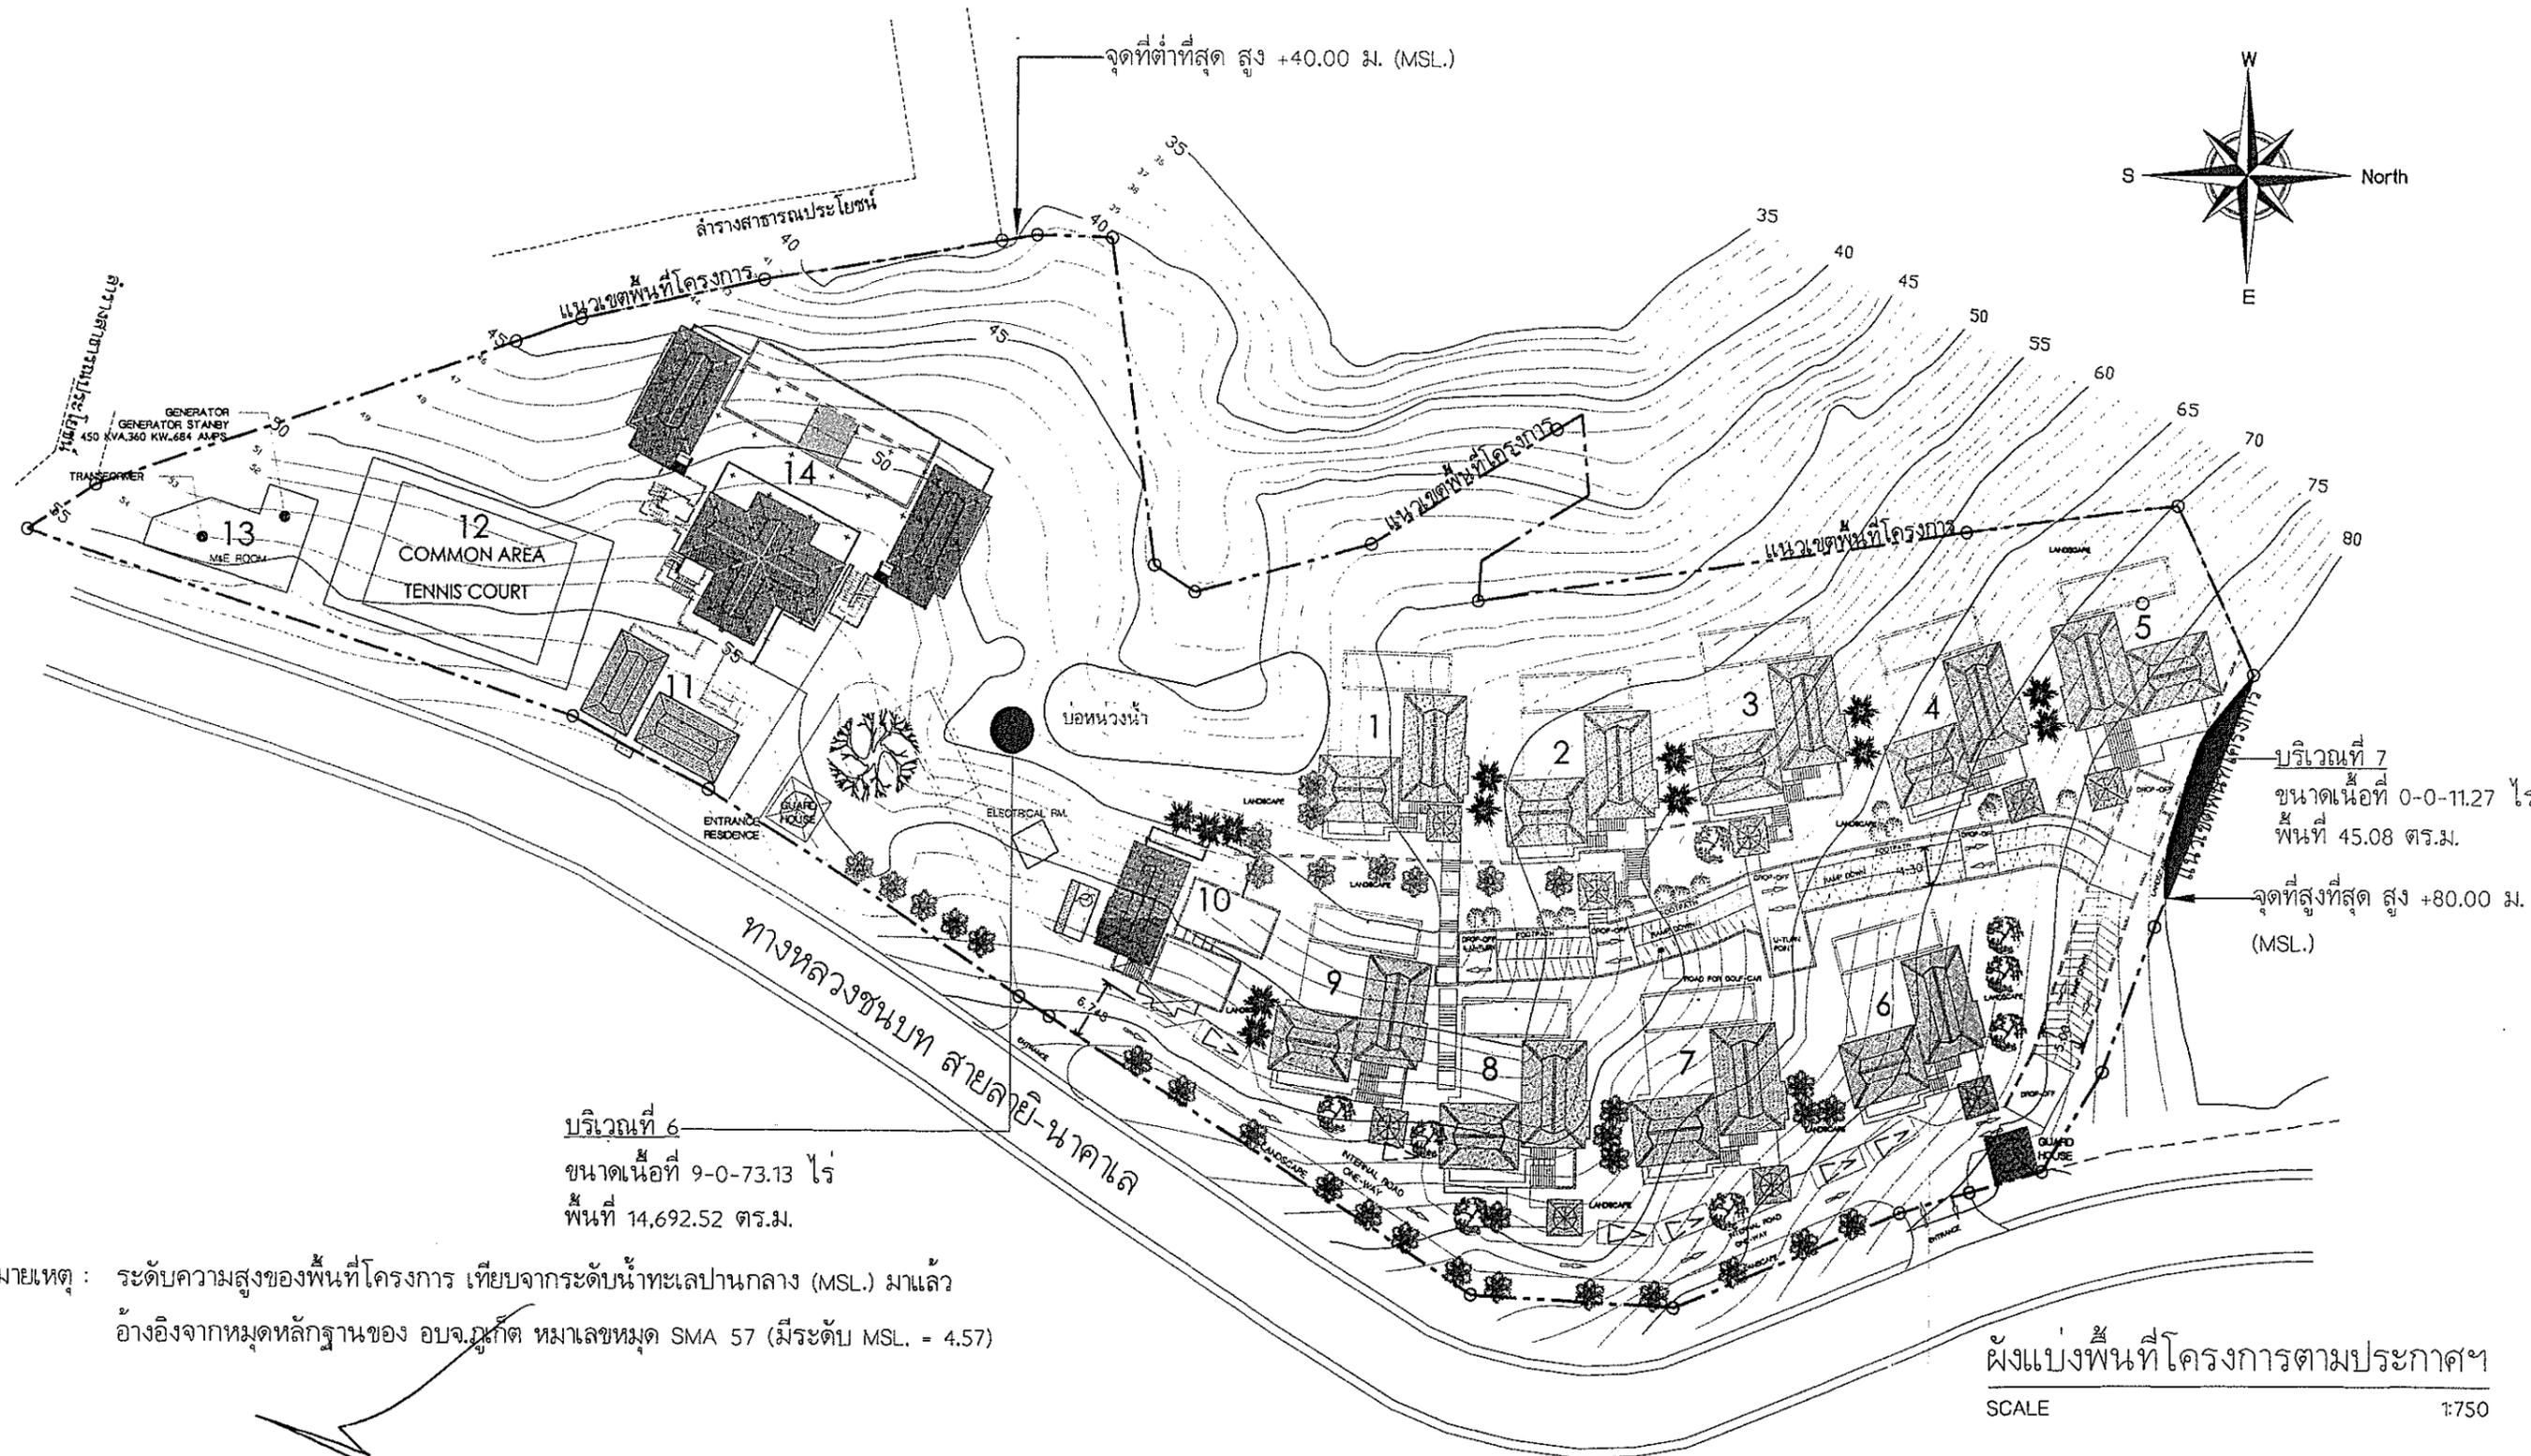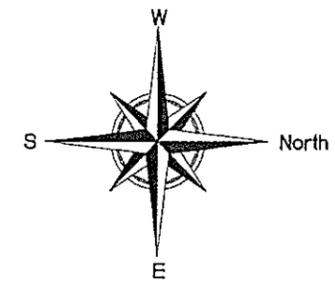

รูปที่ 2 ผังแบ่งพื้นที่โครงการตามประกาศฯ

ลงชื่อ *ปณต นิลมาตย์*
(นายปณต นิลมาตย์ วิศวกร)
SEA CONSULT ENGINEERING CO., LTD.
ผู้ชำนาญการสิ่งแวดล้อม/วิศวกรรมโยธา
วันที่ 16 มิถุนายน 2557

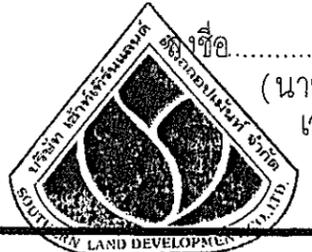

ลงชื่อ.....
(นายวิระศักดิ์ ศิริหวังสันติ)
เจ้าของโครงการ

	ARCHITECT :	STRUCTURAL ENGINEERS :	SANITARY ,M&E ENGINEERS :	PROJECT : โรงแรมไอยรา กมลา รีสอร์ท แอนด์ สปา	REVISION NO. -	SHEET NO
	นายสรสิทธิ์ สิงห์นาถ ภา-สถ. 6497	นายนพดล รามันฎ สย. 4162		OWNER : บจก. เซาร์ทัวร์ แลนด์ ดีเวลลอปเม้นท์		22/50
				SHOWN : ผังแบ่งพื้นที่โครงการตามประกาศฯ	SCALE 1 : 750	TOTAL
					DATE :	-


ทะเล

ทะเล

ทะเล


แนวชายฝั่งทะเล

แนวชายฝั่งทะเล

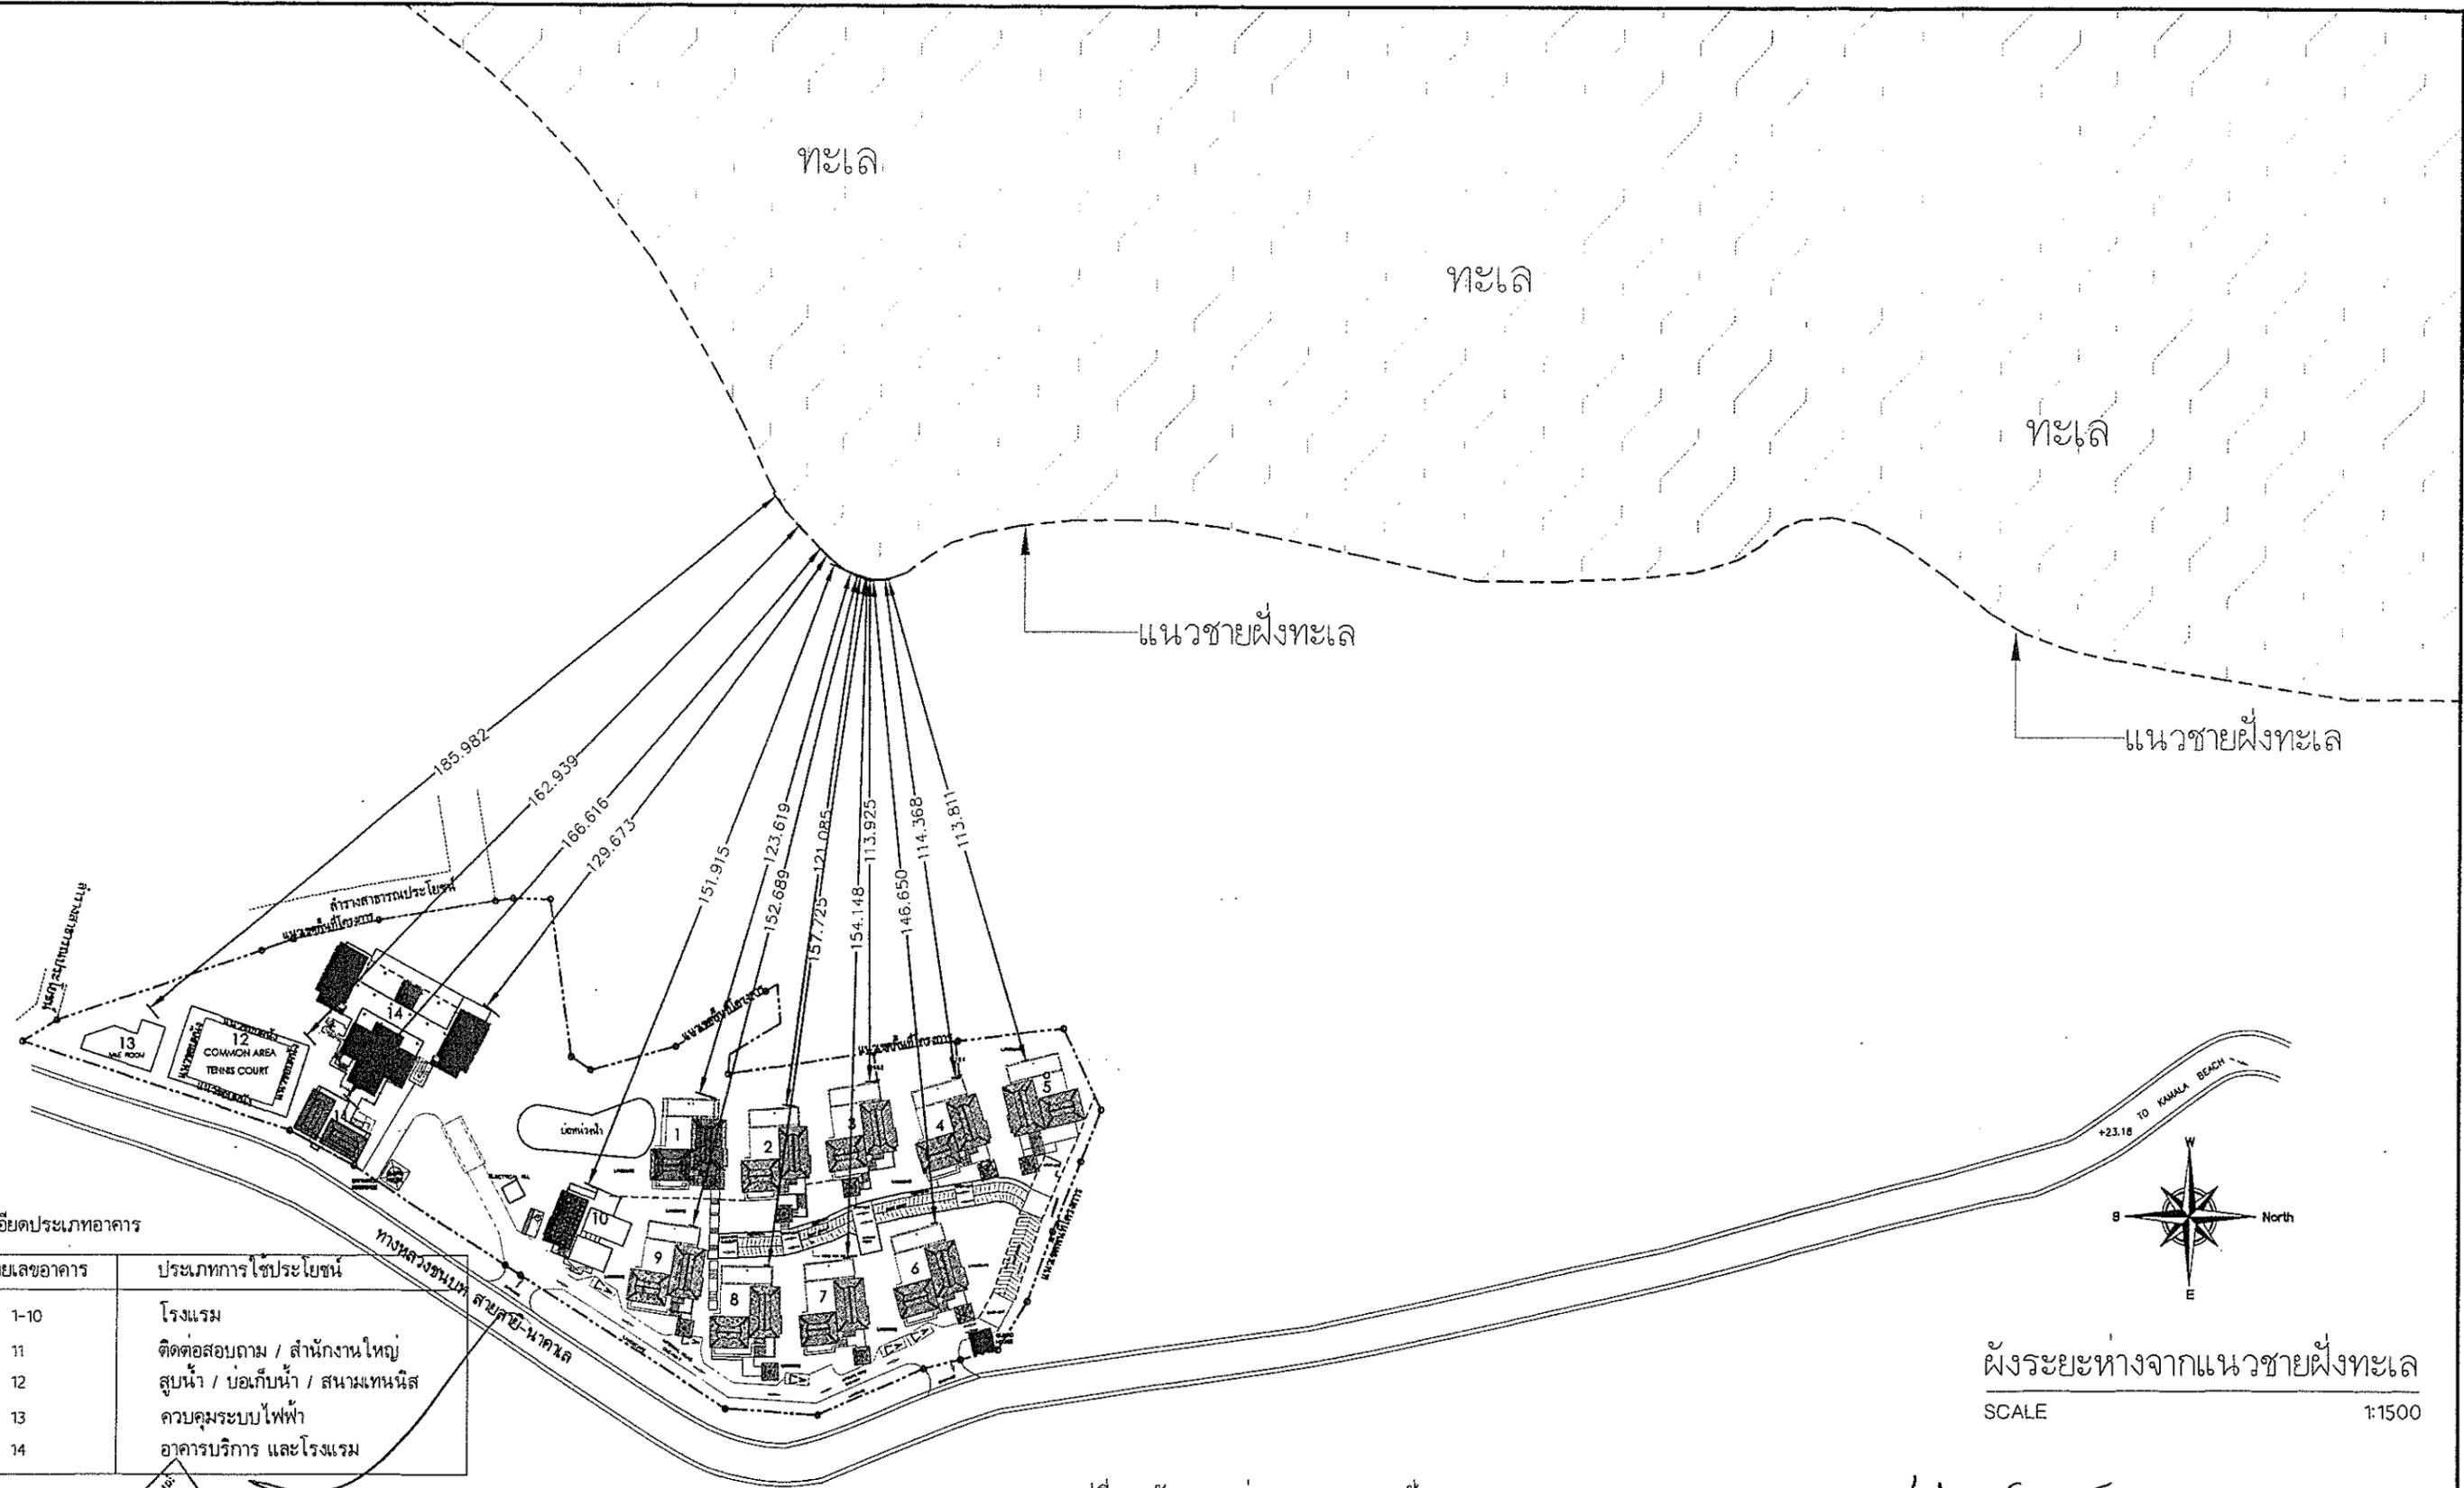

รายละเอียดประเภทอาคาร

หมายเลขอาคาร	ประเภทการใช้ประโยชน์
1-10	โรงแรม
11	ติดต่อสอบถาม / สำนักงานใหญ่
12	สุบน้ำ / บ่อเก็บน้ำ / สนามเทนนิส
13	ควบคุมระบบไฟฟ้า
14	อาคารบริการ และโรงแรม

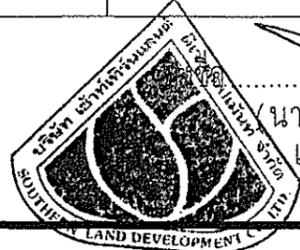

(นายวิระศักดิ์ ศิริหวังสันติ)
เจ้าของโครงการ

รูปที่ 3 ผังระยะห่างจากแนวชายฝั่งทะเล

ผังระยะห่างจากแนวชายฝั่งทะเล

SCALE 1:1500

ลงชื่อ *สงวน นิมิต*

(นายประจักษ์ ฟ้าขาว)

ผู้อำนวยการสิ่งแวดล้อม/บริษัท วิศวกรรมและสถาปัตย์ จำกัด

วันที่ 16 มิถุนายน 2557

AYARA

ARCHITECT :

นายสรสิทธิ์ สิงห์นาค ภา-สถ. 6497

Signature of Srakrit Singhna

STRUCTURAL ENGINEERS :

นายพดล รามัญ สย. 4162

Signature of Padol Ramang

SANITARY ,M&E ENGINEERS :

PROJECT : โรงแรมไอยรา กมลา รีสอร์ท แอนด์ สปา

OWNER : บจก. เซาท์เทิร์น แลนด์ ดีเวลลอปเม้นท์



SHOWN : ผังระยะห่างจากแนวชายฝั่งทะเล

REVISION NO. - SHEET NO

23/50

SCALE 1 : 1500 TOTAL

DATE :

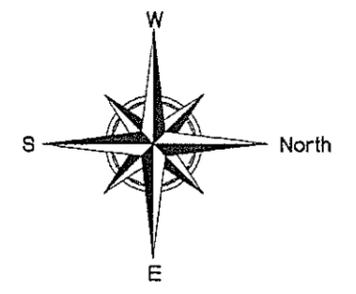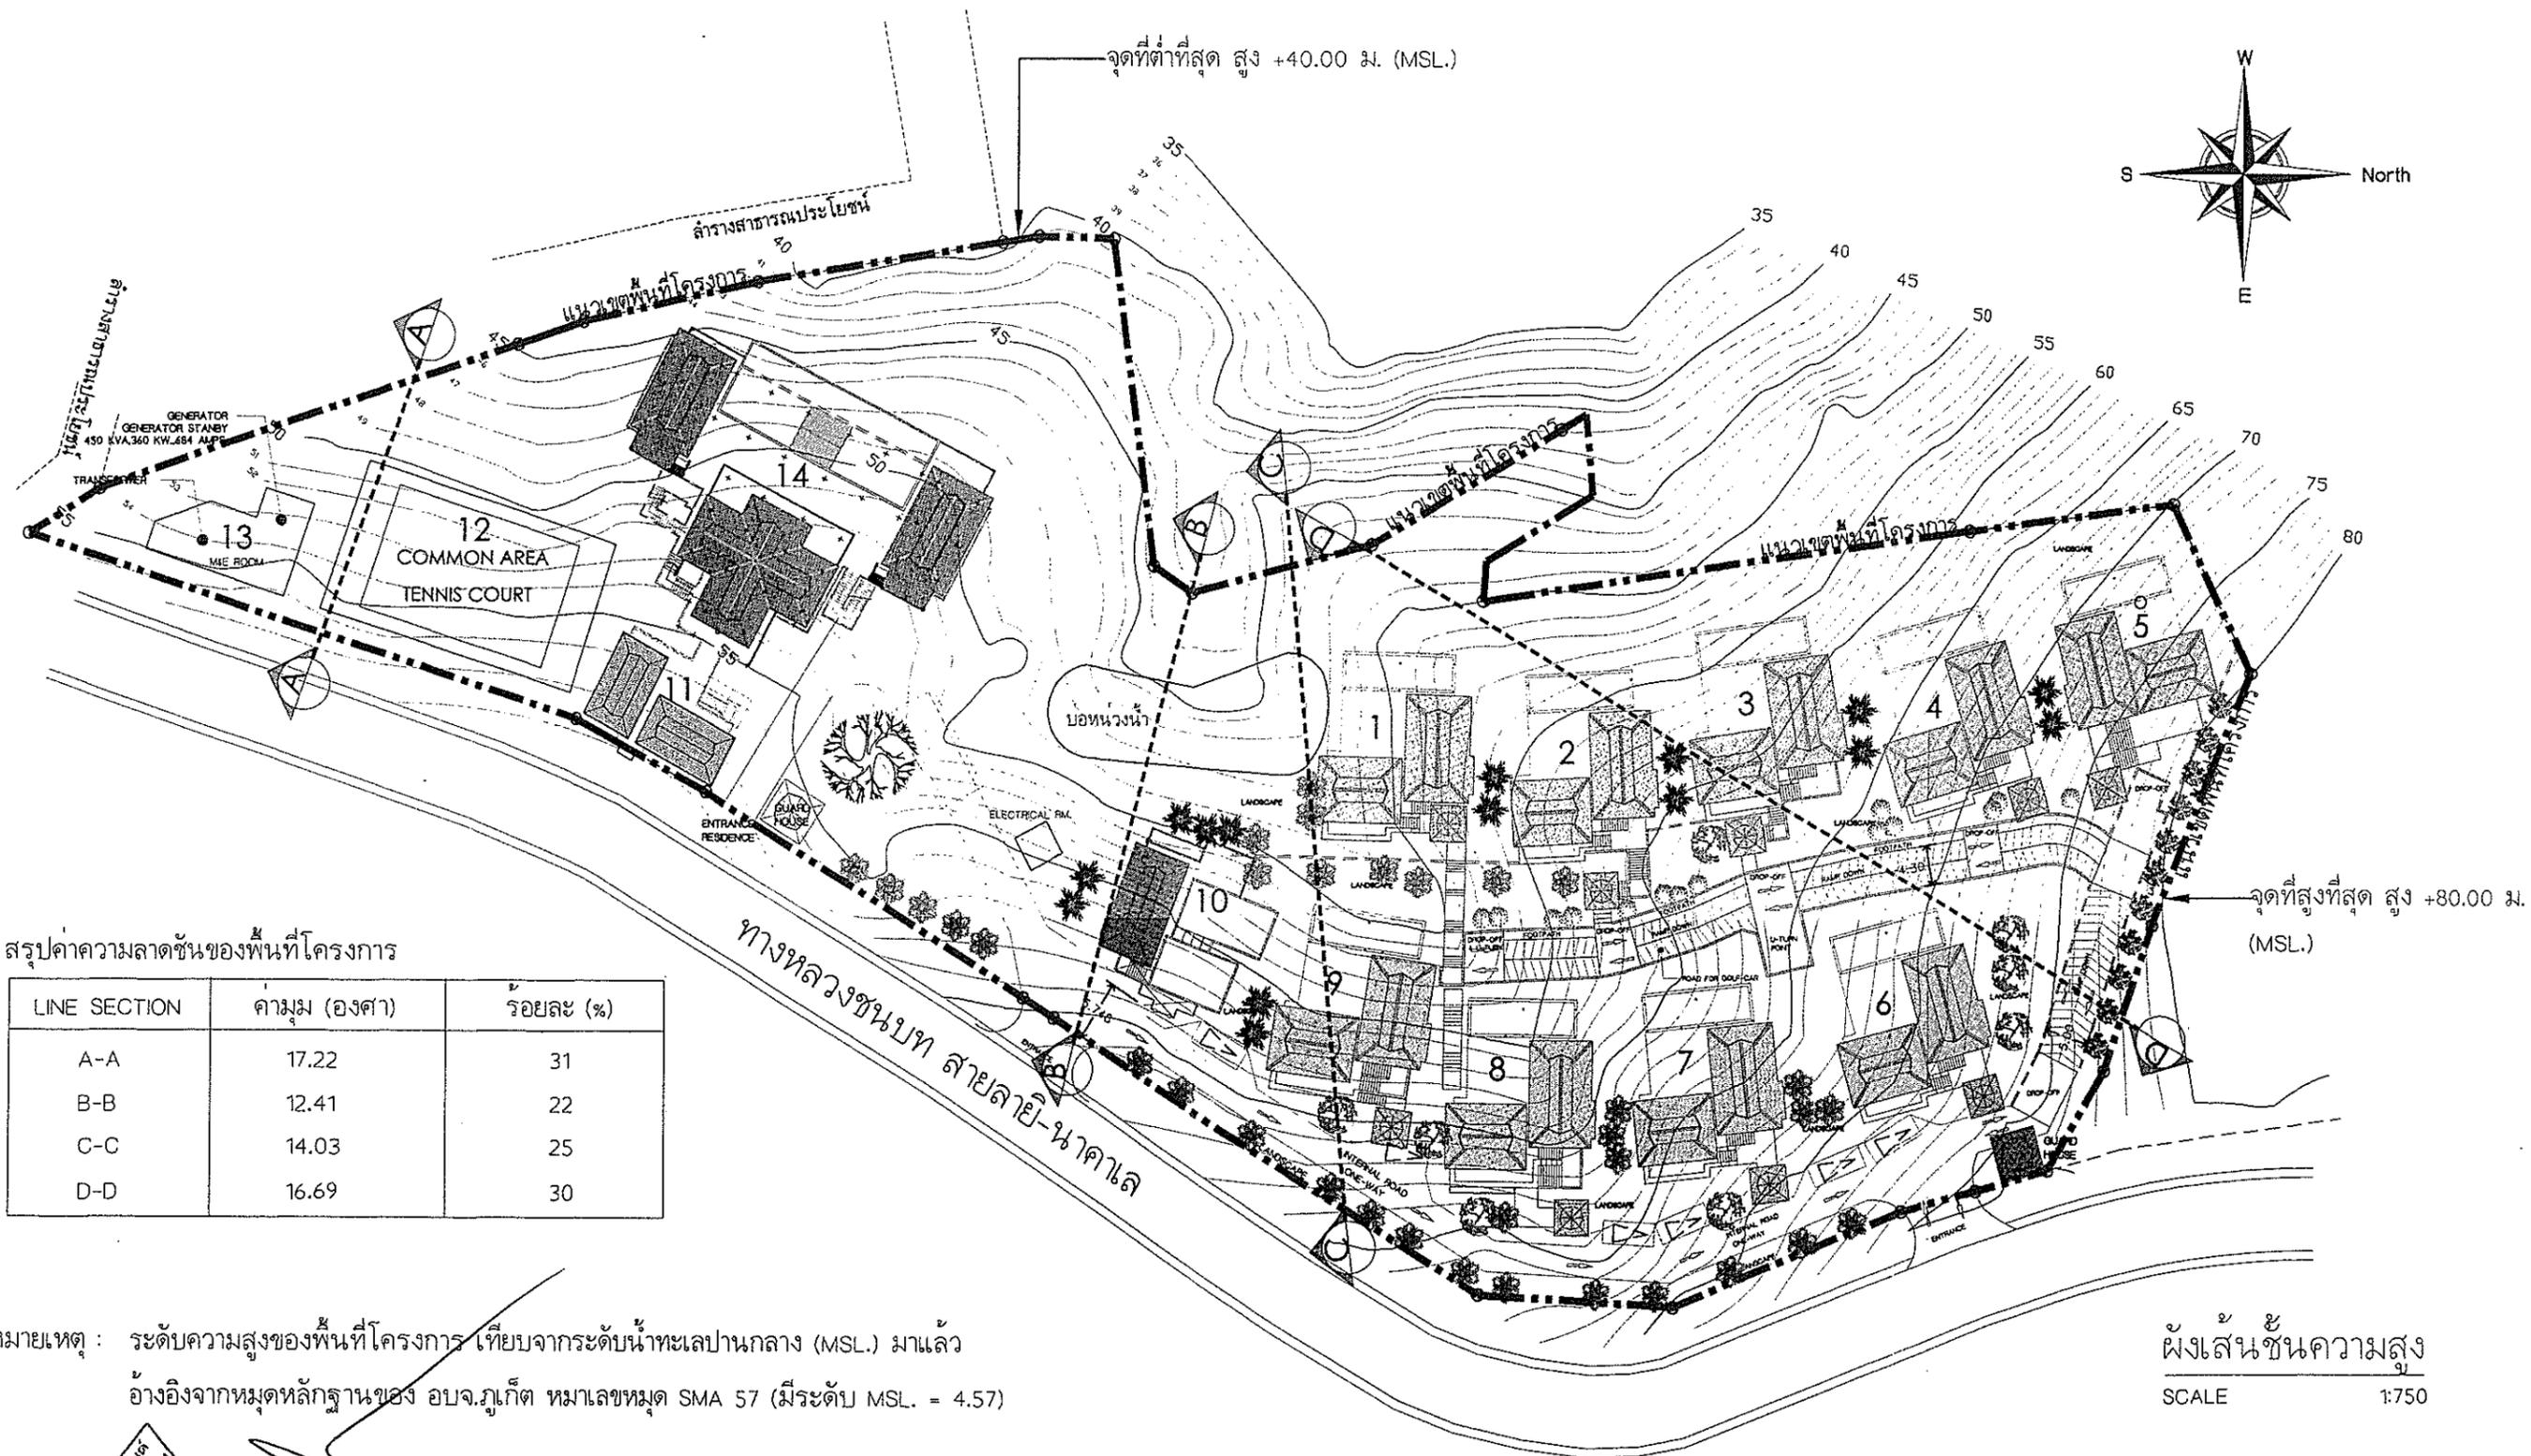


สรุปค่าความลาดชันของพื้นที่โครงการ

LINE SECTION	ความม (องศา)	ร้อยละ (%)
A-A	17.22	31
B-B	12.41	22
C-C	14.03	25
D-D	16.69	30

หมายเหตุ : ระดับความสูงของพื้นที่โครงการ เทียบจากระดับน้ำทะเลปานกลาง (MSL.) มาแล้ว
อ้างอิงจากหมุดหลักฐานของ อบจ.ภูเก็ต หมายเลขหมุด SMA 57 (มีระดับ MSL. = 4.57)

ผังเส้นชั้นความสูง
SCALE 1:750



รูปที่ 4 ผังเส้นชั้นความสูงของพื้นที่โครงการ (Contour Line)

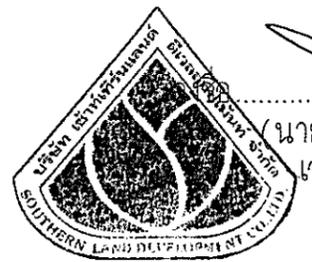

(นายวิระศักดิ์ ศิริหวังสันติ)
เจ้าของโครงการ

ลงชื่อ *Alphonse Nimmart*
(นายพัทธ์ ธีระพาณิชย์)
SEA CONSULT ENGINEERING CO., LTD.
ผู้ชำนาญการสิ่งแวดล้อม
วันที่ 16 มิถุนายน 2557

AYARA	ARCHITECT :	STRUCTURAL ENGINEERS :	SANITARY ,M&E ENGINEERS :	PROJECT : โรงแรมโอโยรา กมลา รีสอร์ท แอนด์ สปา	REVISION NO. -	SHEET NO
	นายสรสิทธิ์ สิงห์นาค ภ-สถ. 6497	นายนพดล รามันฎ สย. 4162		OWNER : บจก. เซาท์เทิร์น แลนด์ ดีเวลลอปเม้นท์		24/50
				SHOWN : ผังเส้นชั้นความสูง	SCALE 1 : 750	TOTAL
					DATE :	-

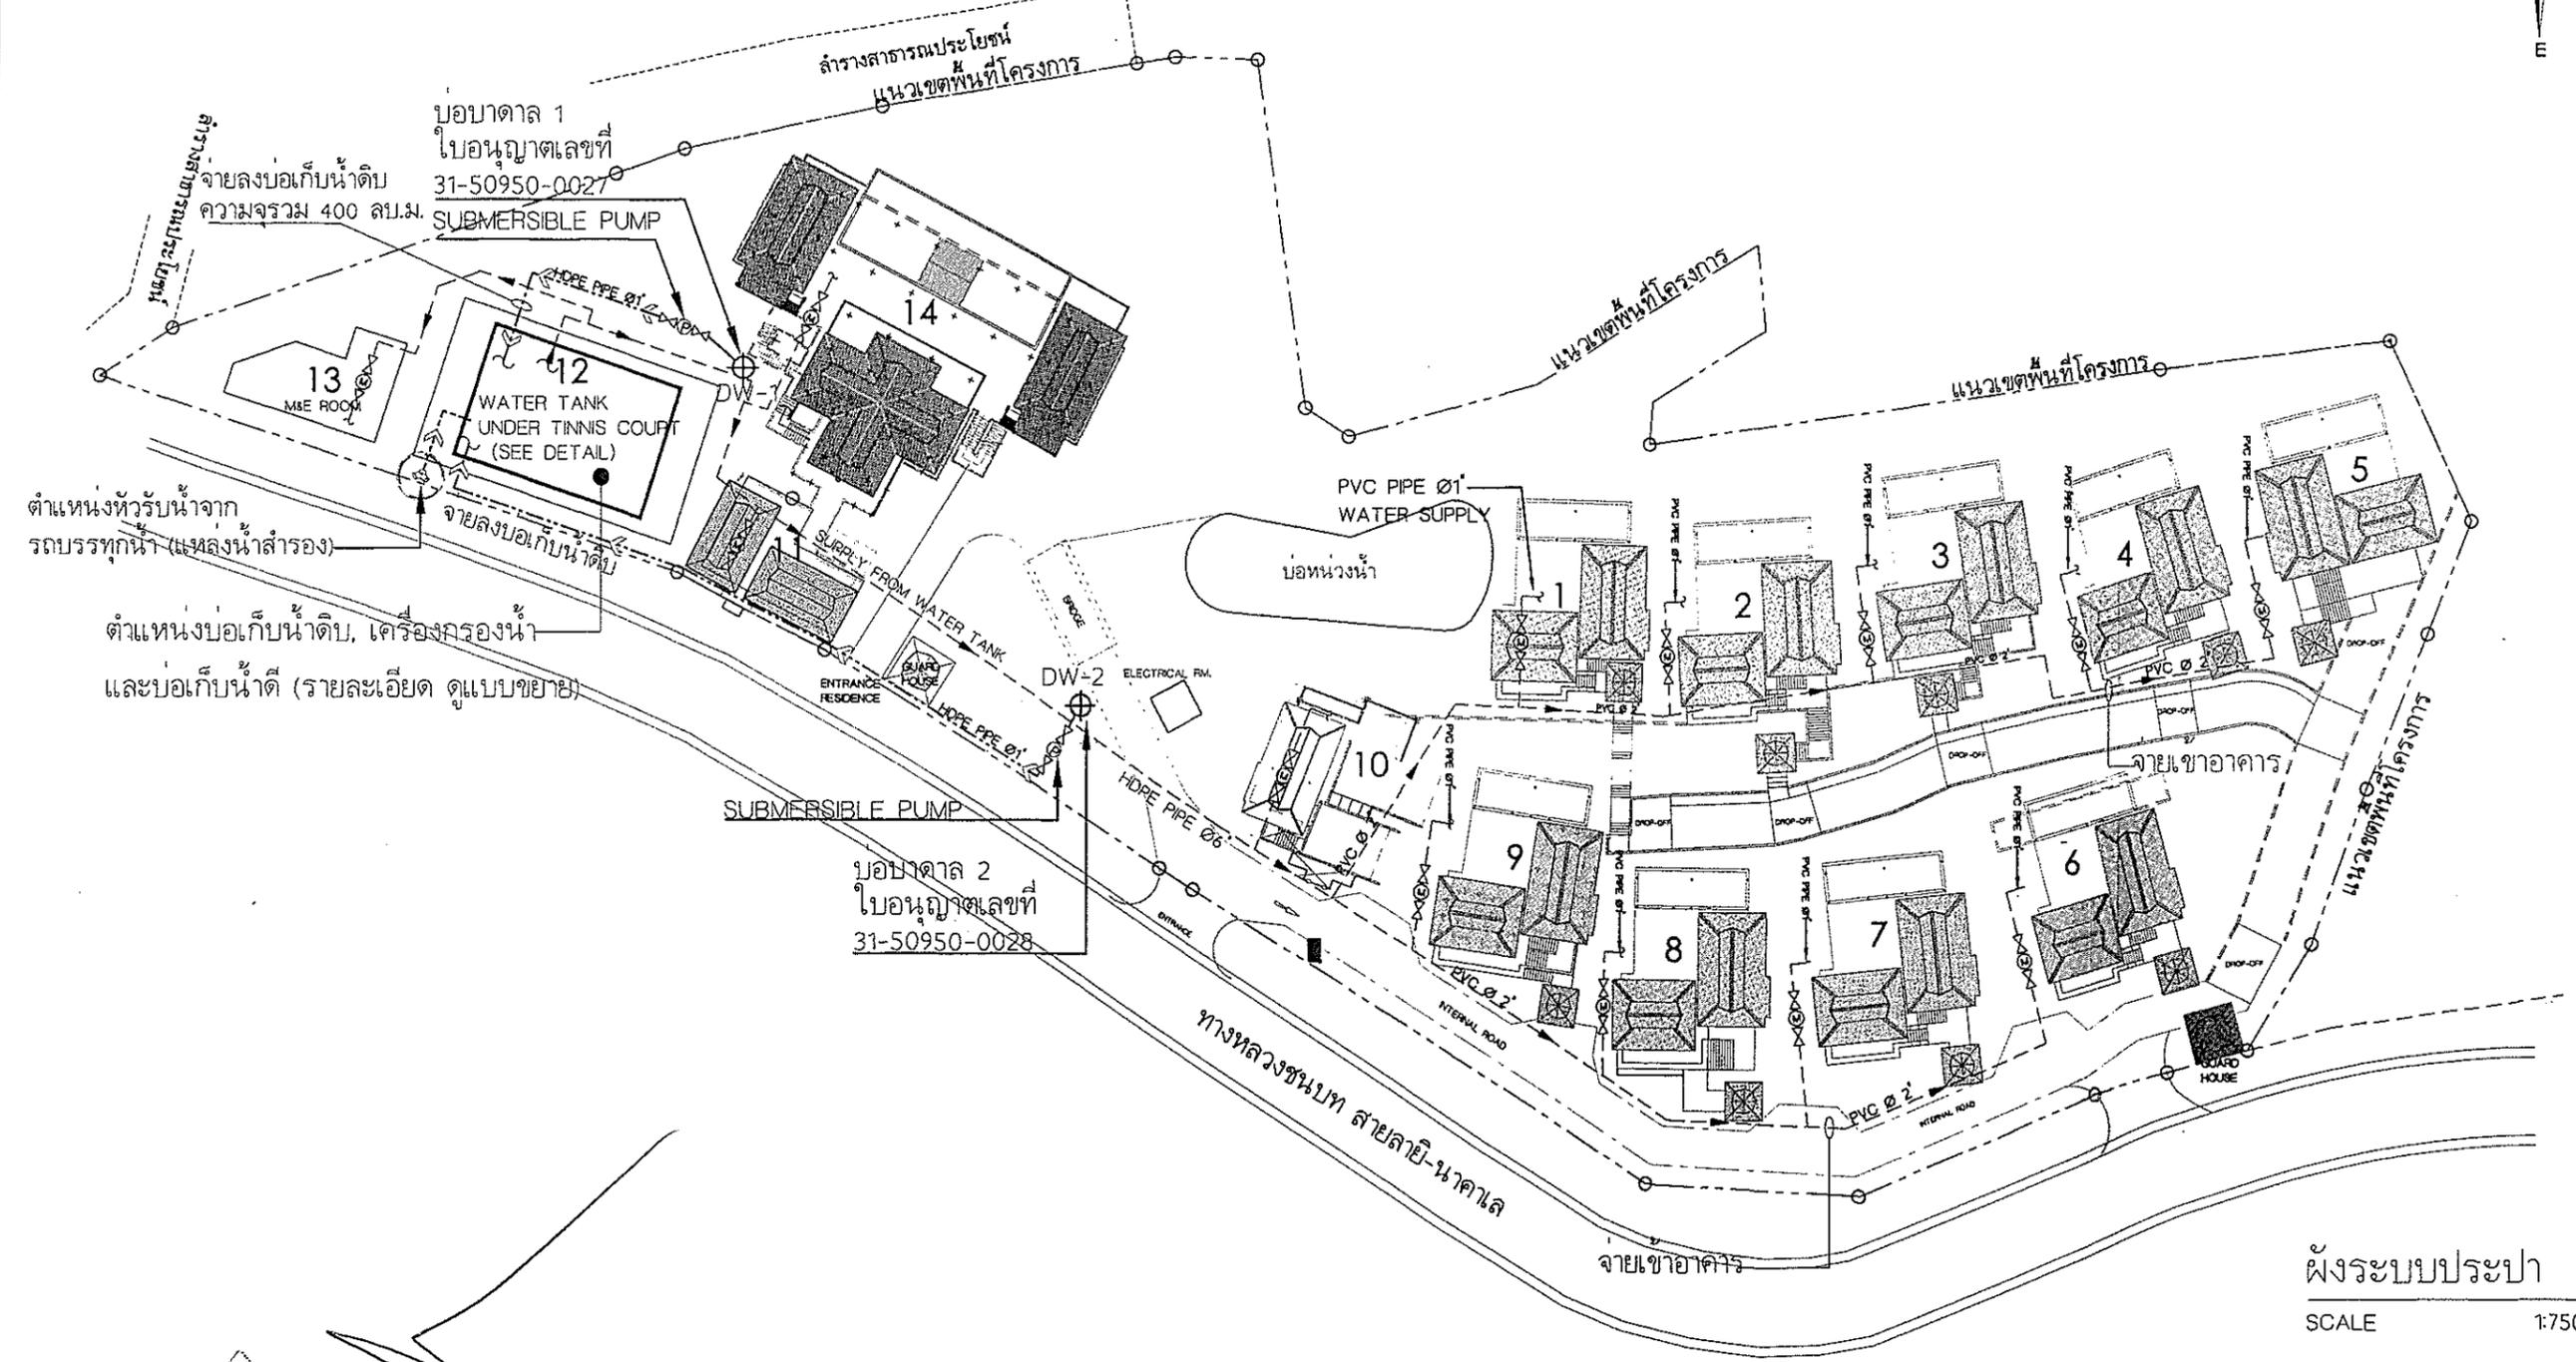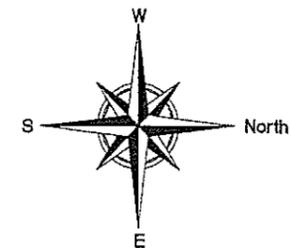

บอบาดาล 1
ใบอนุญาตเลขที่
31-50950-0027

จ่ายลงบ่อเก็บน้ำดิบ
ความจุรวม 400 ลบ.ม.

น้ำอุปโภคและบริโภค


ตำแหน่งที่รับน้ำจาก
รถบรรทุกหน้า (แหล่งน้ำสำรอง)

ตำแหน่งบ่อเก็บน้ำดิบ, เครื่องกรองน้ำ
และบ่อเก็บน้ำดี (รายละเอียด ดูแบบขยาย)

บอบาดาล 2
ใบอนุญาตเลขที่
31-50950-0028


ผังระบบประปา
SCALE 1:750

รูปที่ 5 ผังระบบน้ำใช้ของโครงการ

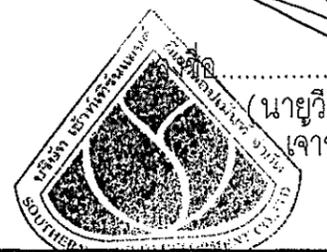


(นายวิระศักดิ์ ศิริห้วงสันติ)
เจ้าของโครงการ


ลงชื่อ *สมชาย ภิรมย์ผล*
(นายประจักษ์ ภิรมย์ผล)
ผู้ชำนาญการสิ่งแวดล้อม/บริษัท ซี.คอนซัลท์ เอ็นจิเนียริ่ง จำกัด
วันที่ 16 มิถุนายน 2557

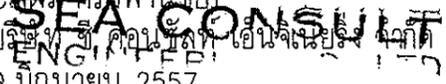

	ARCHITECT :	STRUCTURAL ENGINEERS :	SANITARY ,M&E ENGINEERS :	PROJECT : โรงแรมไอยรา กมลา รีสอร์ท แอนด์ สปา	REVISION NO. -	SHEET NO
	นายสรสิทธิ์ สิงห์นาค ภ-สถ. 6497	นายพนพล รามัญ สย. 4162		OWNER : บจก. เซาท์เทิร์น แลนด์ ดีเวลลอปเม้นท์		25/50
				SHOWN : ผังระบบประปา	SCALE 1 : 750	TOTAL
					DATE :	-

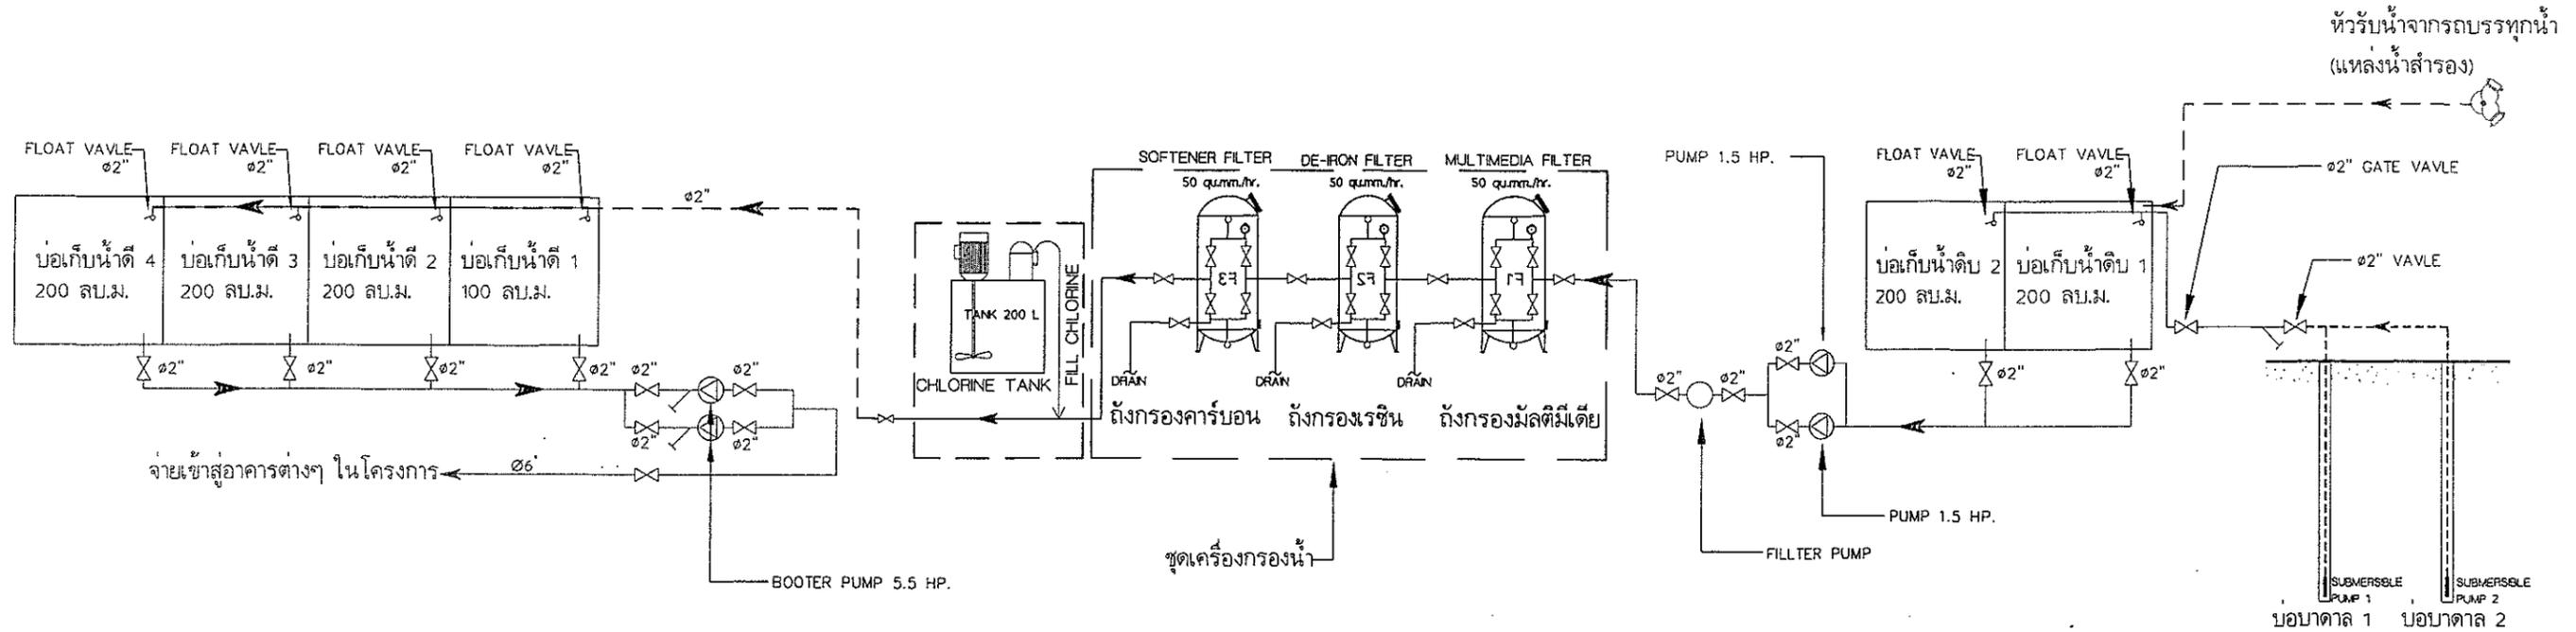

COLD WATER SYSTEM RISER DIAGRAM

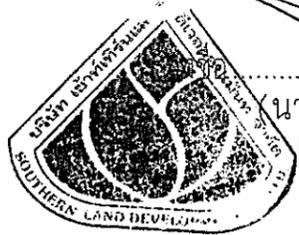


นายวิระศักดิ์ ศิริหวังสันติ
เจ้าของโครงการ

รูปที่ 6 ผังขั้นตอนการสูบน้ำของโครงการ


ลงชื่อ..... *สมชาย งามเลิศ*
(นายประพัทธ์ กรังพานิชย์)
ผู้อำนวยการสิ่งแวดล้อม/บริษัท วิศวกรรม
วันที่ 16 มิถุนายน 2555
SEA CONSULT ENGINEERING CO., LTD.

AYARA SANTI	ARCHITECT : นายสรสิทธิ์ สิงห์นาคน ภา-สถ. 6497 <i>Signature</i>	STRUCTURAL ENGINEERS : นายพดล รามัญญ สย. 4162 <i>Signature</i>	SANITARY ,M&E ENGINEERS :	PROJECT : โรงแรมไอยรา กมลา รีสอร์ท แอนด์ สปา OWNER : บจก. เซาท์เทิร์น แลนด์ ดีเวลลอปเม้นท์ SHOWN : COLD WATER SYSTEM RISER DIAGRAM (WATER TANK)	REVISION NO. - SHEET NO 26/50
	DATE :			SCALE N/S TOTAL -	TOTAL -

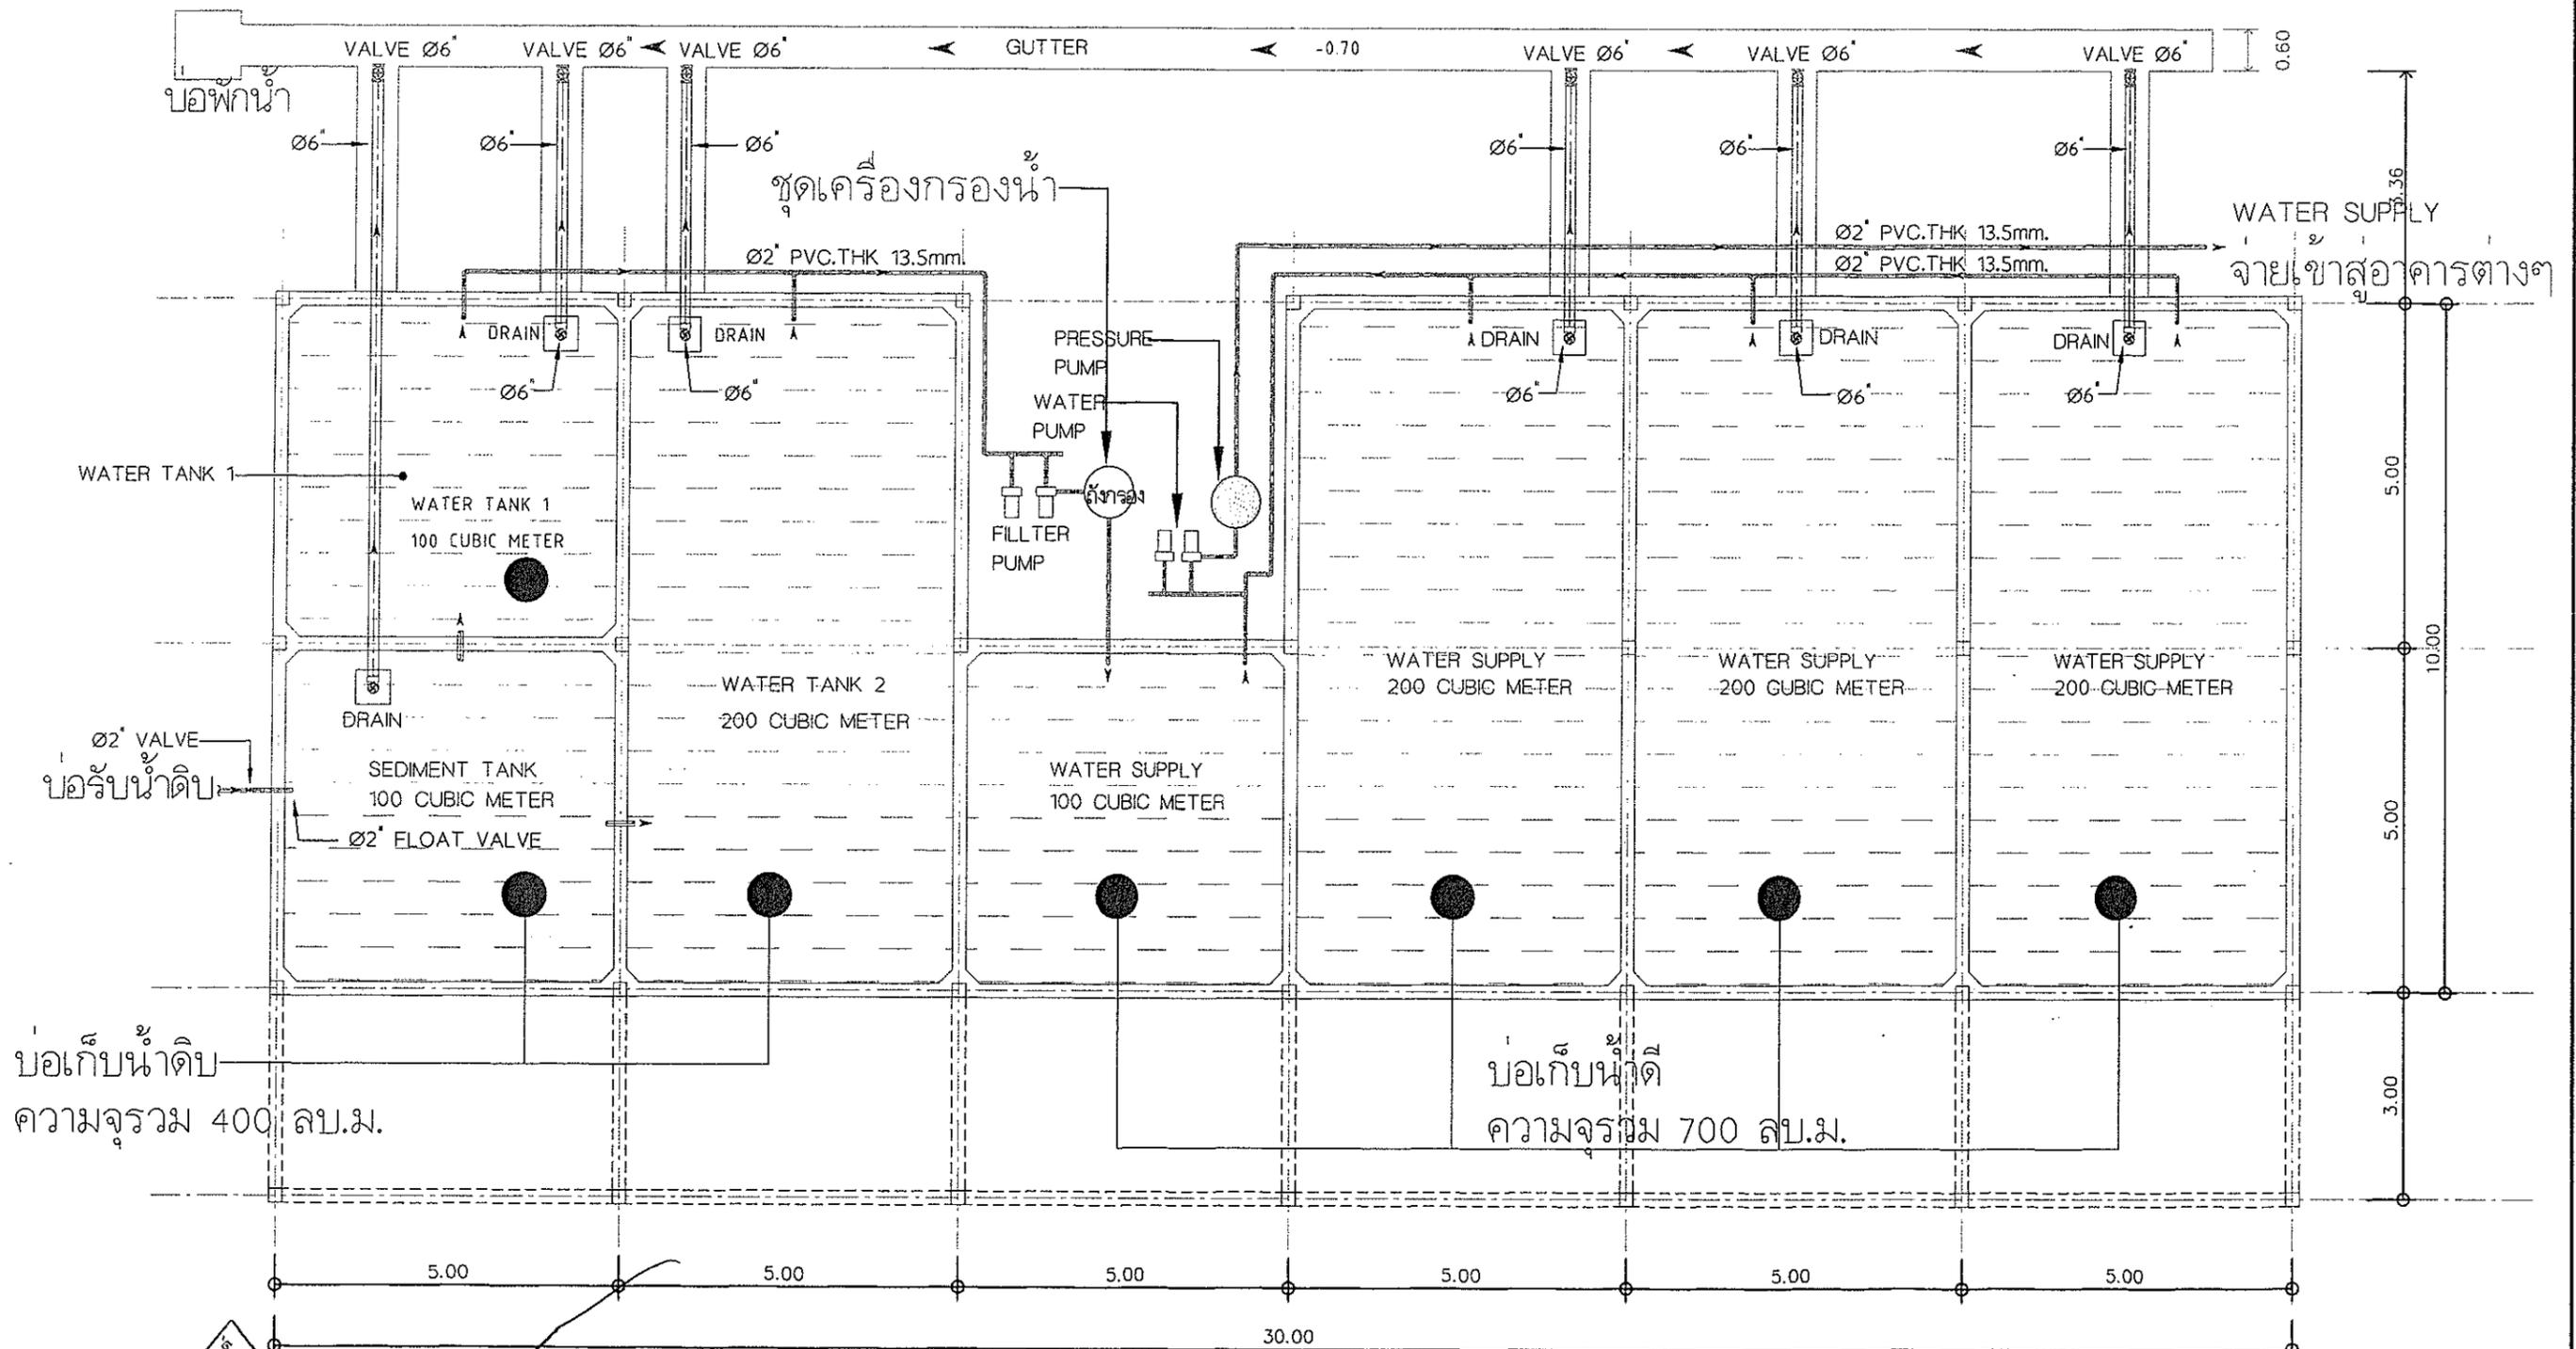

บ่อเก็บน้ำดิบ
 ความจุรวม 400 ลบ.ม.

บ่อเก็บน้ำดี
 ความจุรวม 700 ลบ.ม.

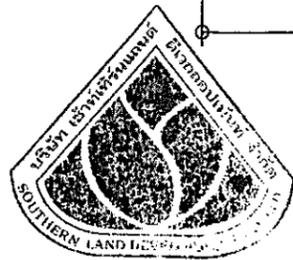

ลงชื่อ.....
 (นายวิระศักดิ์ ศิริห้วงสันติ)
 เจ้าของโครงการ

รูปที่ 7 แบบขยายบ่อเก็บน้ำใต้ดินของโครงการ

แบบบ่อเก็บน้ำใต้ดิน

ลงชื่อ.....
 (นายประทีป.....)
 ผู้อำนวยการสิ่งแวดล้อม/บริษัท.....
 วันที่ 18 มิถุนายน 2557

SCALE 1:150

SEA CONSULT
ENGINEERING CO., LTD.

AYARA


ARCHITECT :
 นายสรสิทธิ์ สิงห์นาค ภา-สถ. 6497

STRUCTURAL ENGINEERS :
 นายพนพล รามัญญ์ สย. 4162


SANITARY, M&E ENGINEERS :

PROJECT : โรงแรมไอยรา กมลา รีสอร์ท แอนด์ สปา
 OWNER : บจก. เซาท์เทิร์น แลนด์ ดีเวลลอปเม้นท์
 SHOWN : แบบบ่อเก็บน้ำใต้ดิน

REVISION NO. -
 SHEET NO 27/50
 SCALE 1 : 150
 TOTAL -
 DATE :

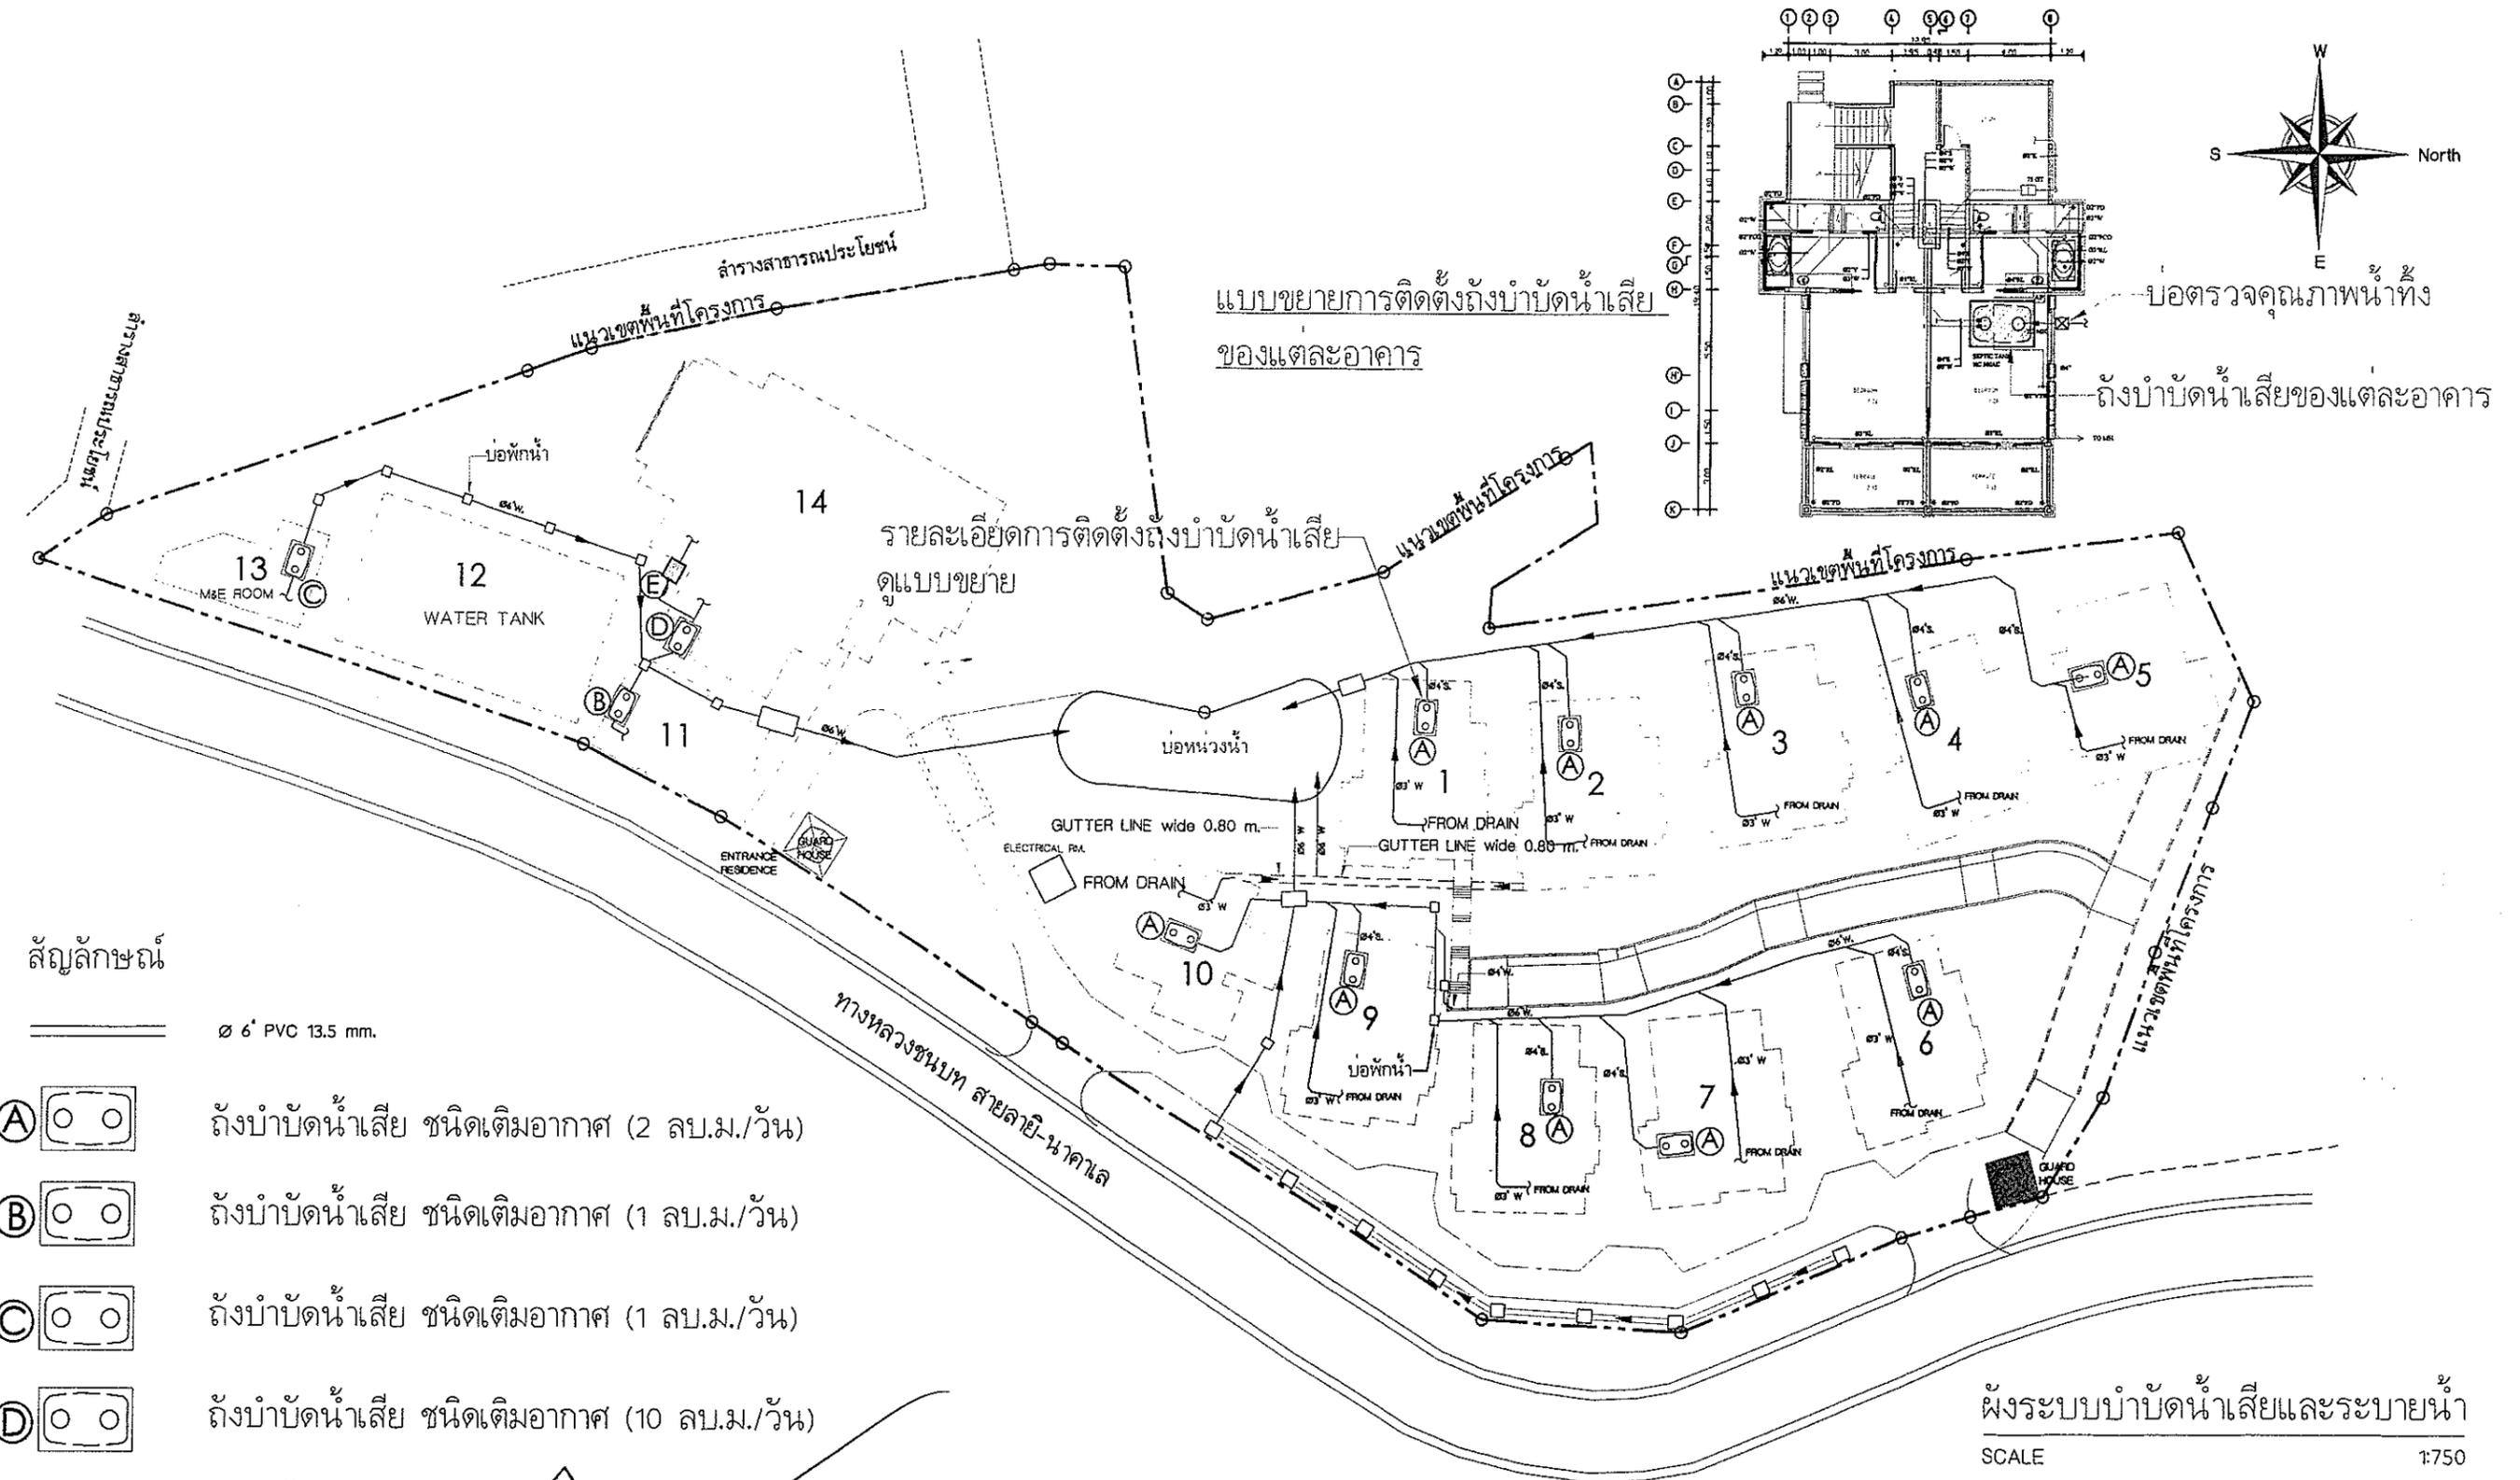

- สัญลักษณ์
- \varnothing 6" PVC 13.5 mm.
 - ถังบำบัดน้ำเสีย ชนิดเติมอากาศ (2 ลบ.ม./วัน)
 - ถังบำบัดน้ำเสีย ชนิดเติมอากาศ (1 ลบ.ม./วัน)
 - ถังบำบัดน้ำเสีย ชนิดเติมอากาศ (1 ลบ.ม./วัน)
 - ถังบำบัดน้ำเสีย ชนิดเติมอากาศ (10 ลบ.ม./วัน)
 - ถังดักไขมัน (4.80 ลบ.ม.)
 - MANHOLE

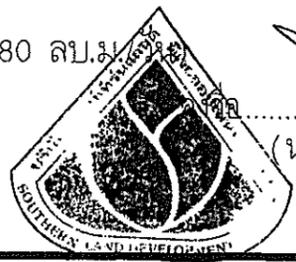


รูปที่ 8 ผังระบบบำบัดน้ำเสียและระบบระบายน้ำของโครงการ

ผังระบบบำบัดน้ำเสียและระบายน้ำ
SCALE 1:750

ลงชื่อ (นายประพัทธ์ กรังพามิชย์)
SEA CONSULT ENGINEERING
ผู้ชำนาญการสิ่งแวดล้อม/วิศวกรรม ตรี คณะสถาปัตย์ วิศวกรรมโยธา จุฬาลงกรณ์มหาวิทยาลัย
วันที่ 16 มิถุนายน 2557

AYARA	ARCHITECT :	STRUCTURAL ENGINEERS :	SANITARY ,M&E ENGINEERS :	PROJECT :	REVISION NO. -	SHEET NO
	นายสรสิทธิ์ สิงห์นาถ ภ-สถ. 6497 	นายนพดล รามัญญ์ สย. 4162 		โครงการ : โรงแรมไอยรา กมลา รีสอร์ท แอนด์ สปา		28/50
				OWNER :	SCALE 1 : 750	TOTAL
				SHOWN :	DATE :	-

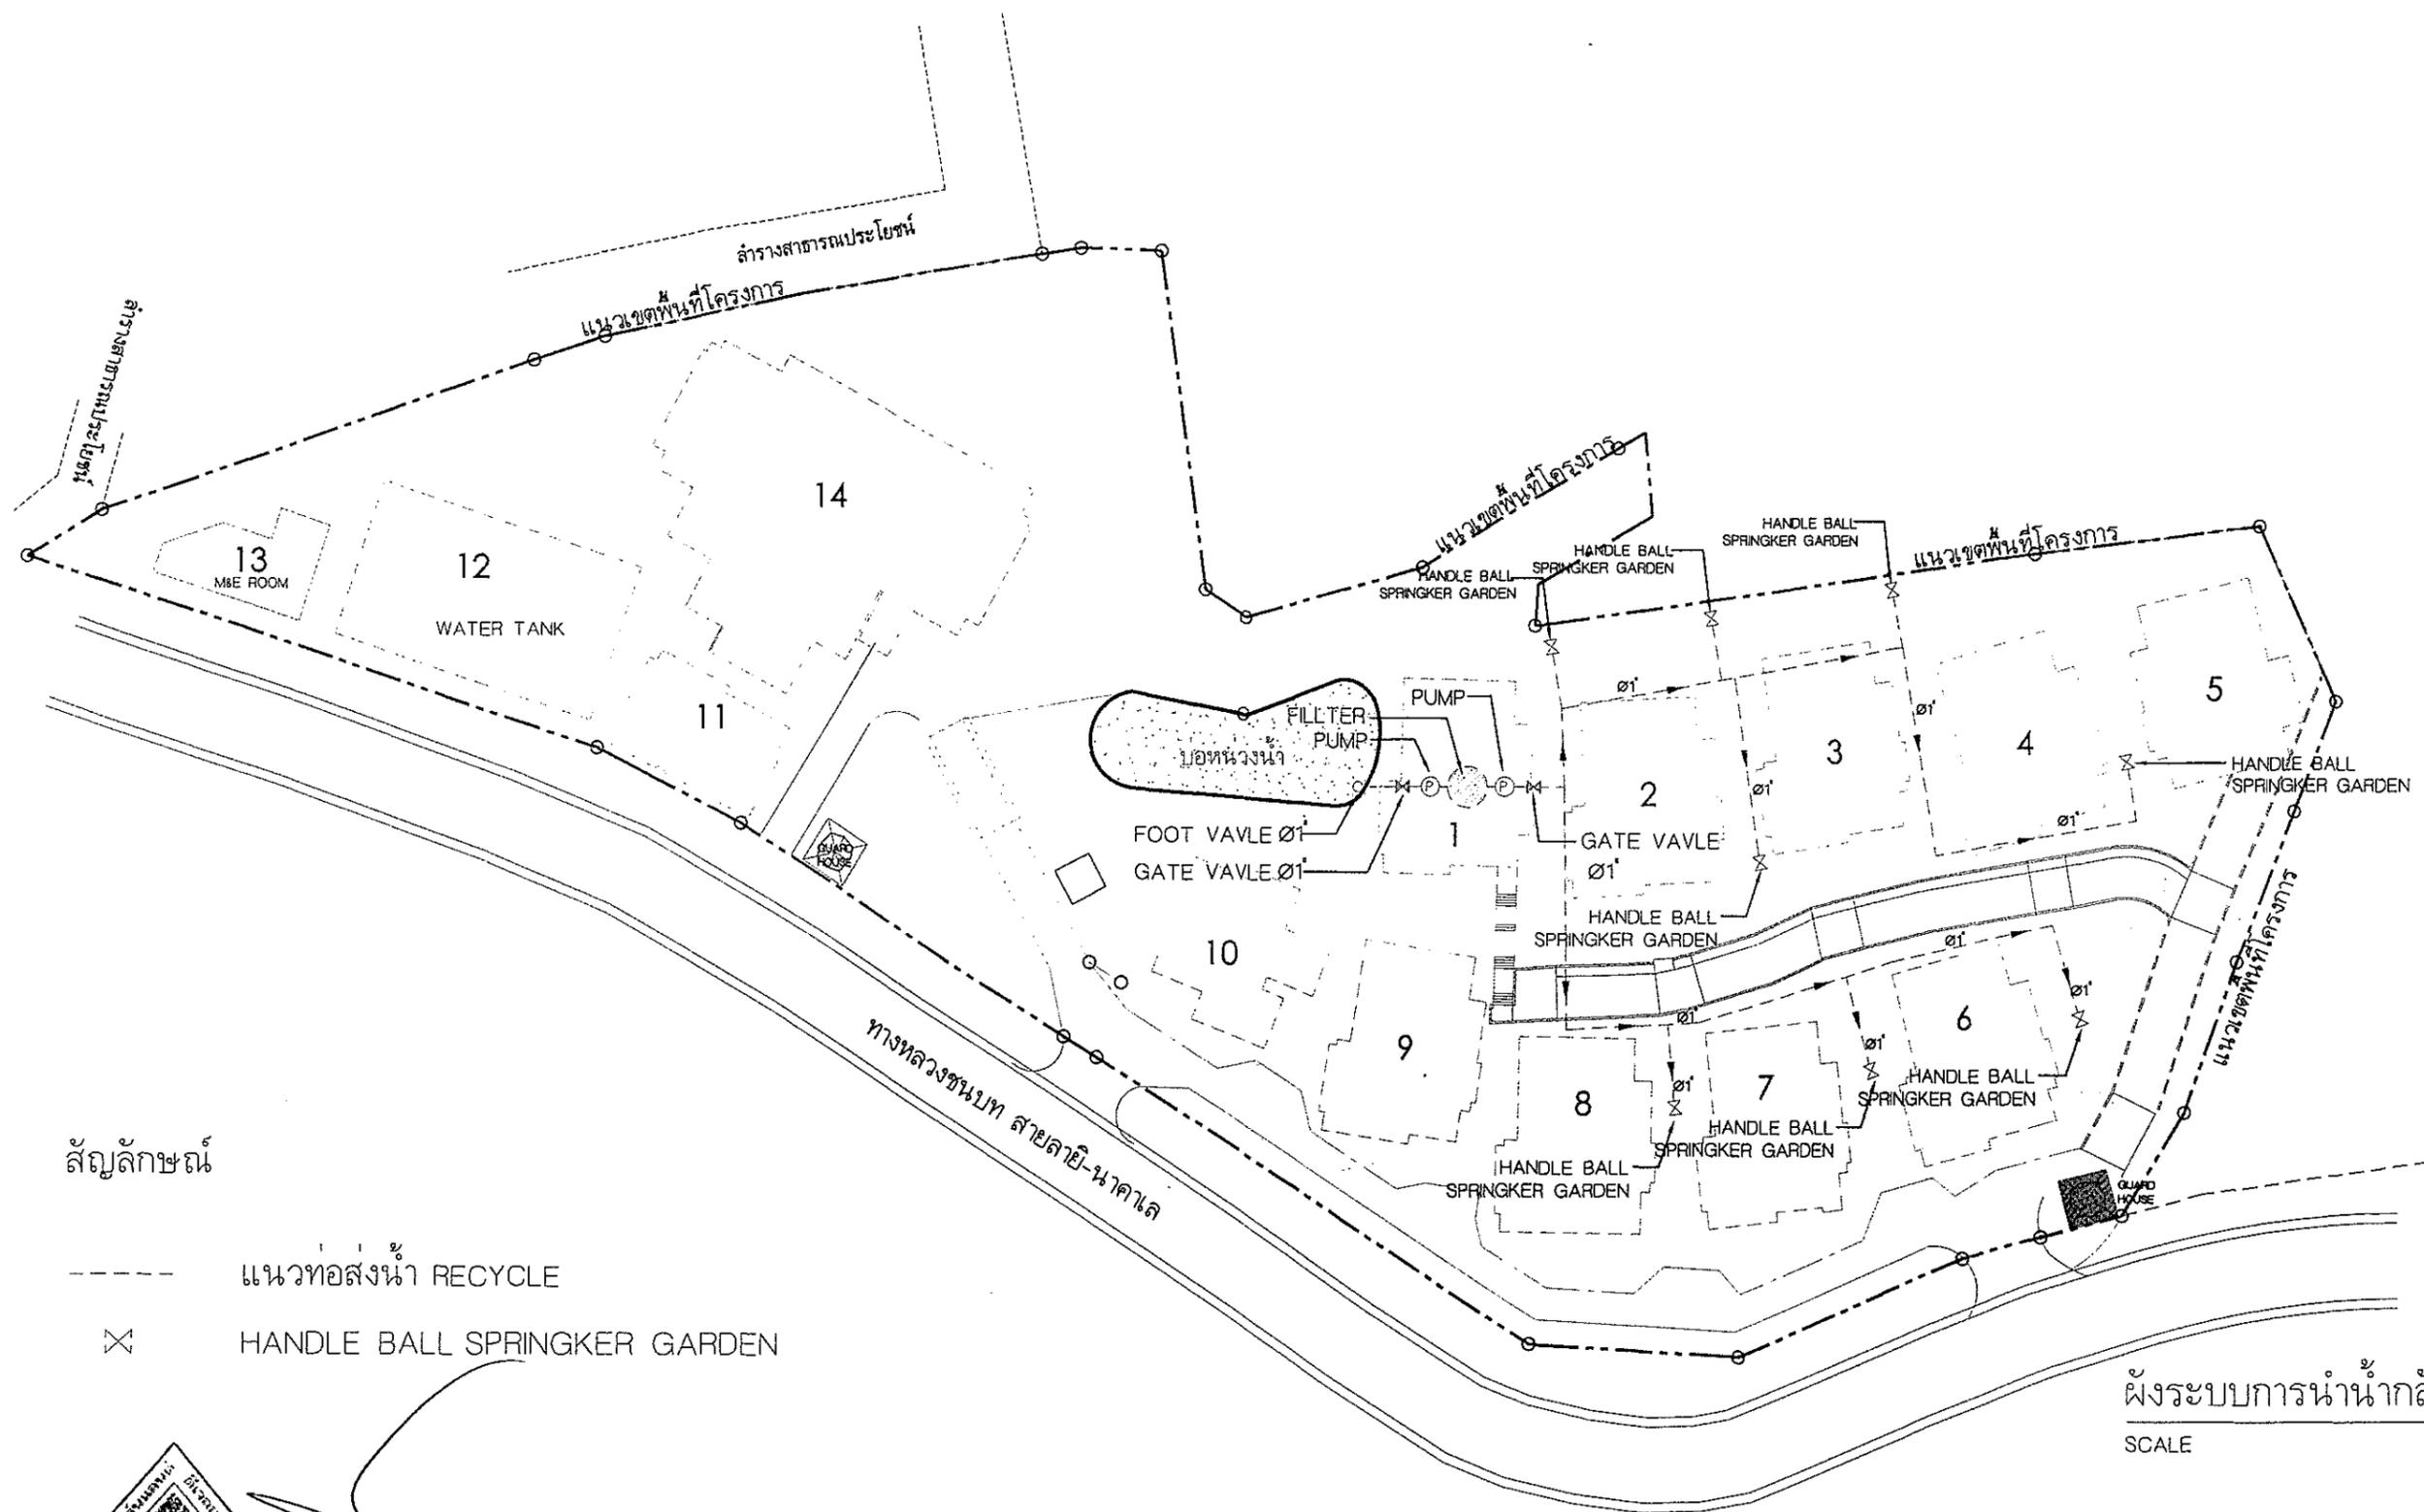

สัญลักษณ์

- แนวท่อส่งน้ำ RECYCLE
- ⊗ HANDLE BALL SPRINKLER GARDEN

ผังระบบการนำน้ำกลับมาใช้
SCALE 1:750





นายวิระศักดิ์ ศิริหวังสันติ
เจ้าของโครงการ

รูปที่ 9 ผังระบบน้ำรีไซเคิลของโครงการ

ลงชื่อ..... *SEA CONSULT*
(นายประพัทธ์ กรังพางิตย์)
ผู้อำนวยการสิ่งแวดล้อม/บริษัท ซีคอนสัลท์ เอ็นจิเนียริง จำกัด
วันที่ 16 มิถุนายน 2557

AYARA	ARCHITECT :	STRUCTURAL ENGINEERS :	SANITARY ,M&E ENGINEERS :	PROJECT : โรงแรมไอยรา กมลา รีสอร์ท แอนด์ สปา	REVISION NO. -	SHEET NO
	นายสรสิทธิ์ สิงห์นาค ภา-สถ. 6497 <i>[Signature]</i>	นายพดล รามัญญ์ สย. 4162 <i>[Signature]</i>		OWNER : บจก. เซาท์เทิร์น แลนด์ ดีเวลลอปเม้นท์		29/50
				SHOWN : ผังระบบการนำน้ำกลับมาใช้	SCALE 1 : 750	TOTAL
					DATE :	-

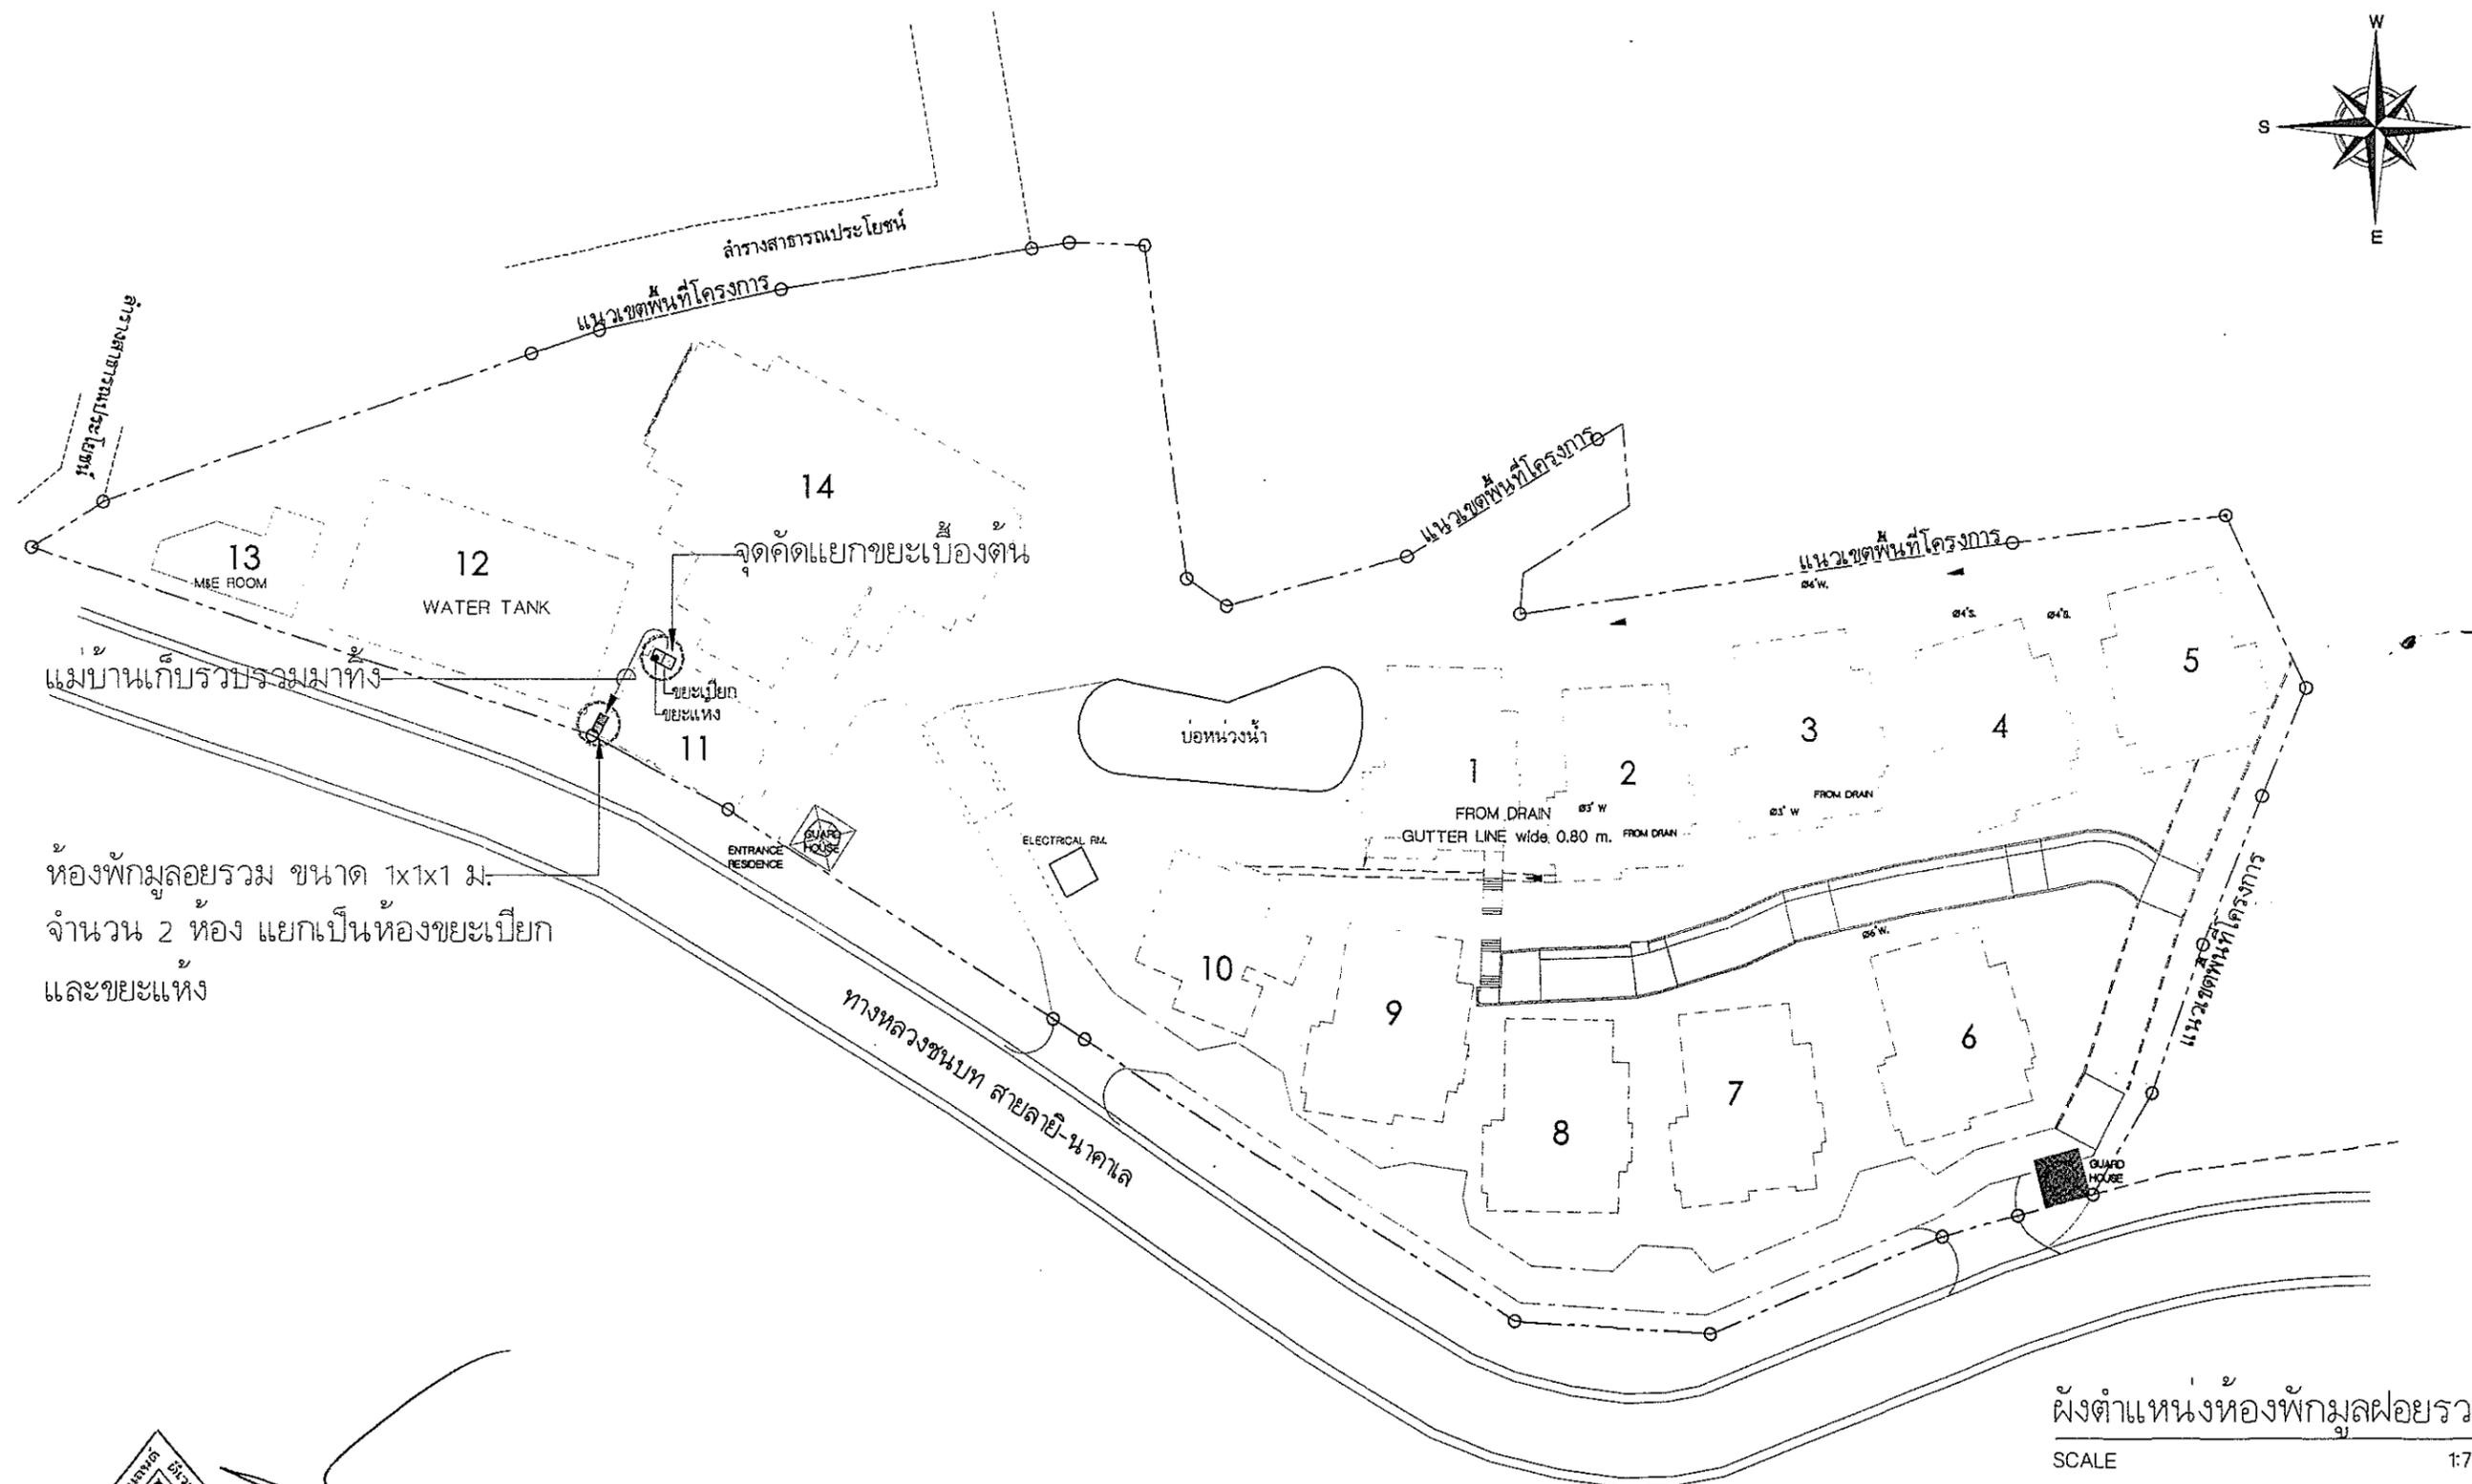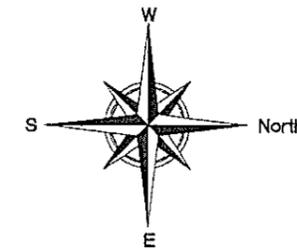

ห้องพักผ่อนรวม ขนาด 1x1x1 ม.
จำนวน 2 ห้อง แยกเป็นห้องชยะเปียก
และชยะแห้ง

ผังตำแหน่งห้องพักผ่อนรวม
SCALE 1:750





นายวิระศักดิ์ ศิริหวังสันติ
เจ้าของโครงการ

รูปที่ 10 ผังตำแหน่งห้องพักผ่อนรวมของโครงการ

ลงชื่อ สมชาย งามวิมล
(นายประจักษ์ งามวิมล)
ผู้อำนวยการสิ่งแวดล้อม/บริษัท ศึกษาคูขี้หอม เอ็นจิเนียริ่ง จำกัด
วันที่ 16 มิถุนายน 2557

	ARCHITECT :	STRUCTURAL ENGINEERS :	SANITARY ,M&E ENGINEERS :	PROJECT : โรงแรมไอยรา กมลา รีสอร์ท แอนด์ สปา	REVISION NO. -	SHEET NO
	นายสรสิทธิ์ สิงห์นาถ ภ-สถ. 6497	นายพนพล รามัญญ์ สย. 4162		OWNER : บจก. เซาท์เทิร์น แลนด์ ดีเวลลอปเม้นท์		30/50
				SHOWN : ผังตำแหน่งห้องพักผ่อนรวม	SCALE 1 : 750	TOTAL
					DATE :	-

GENERATOR : STANDBY 450 KVA 360 KW/400/230 V.
 DURAGEN MODEL DGC 431
 CUMMINS MODEL KTA19G3
 ALTERNATOR STAMFORD MODEL HCI 534C
 CONTROL CAM-680/20
 ATS 800 A

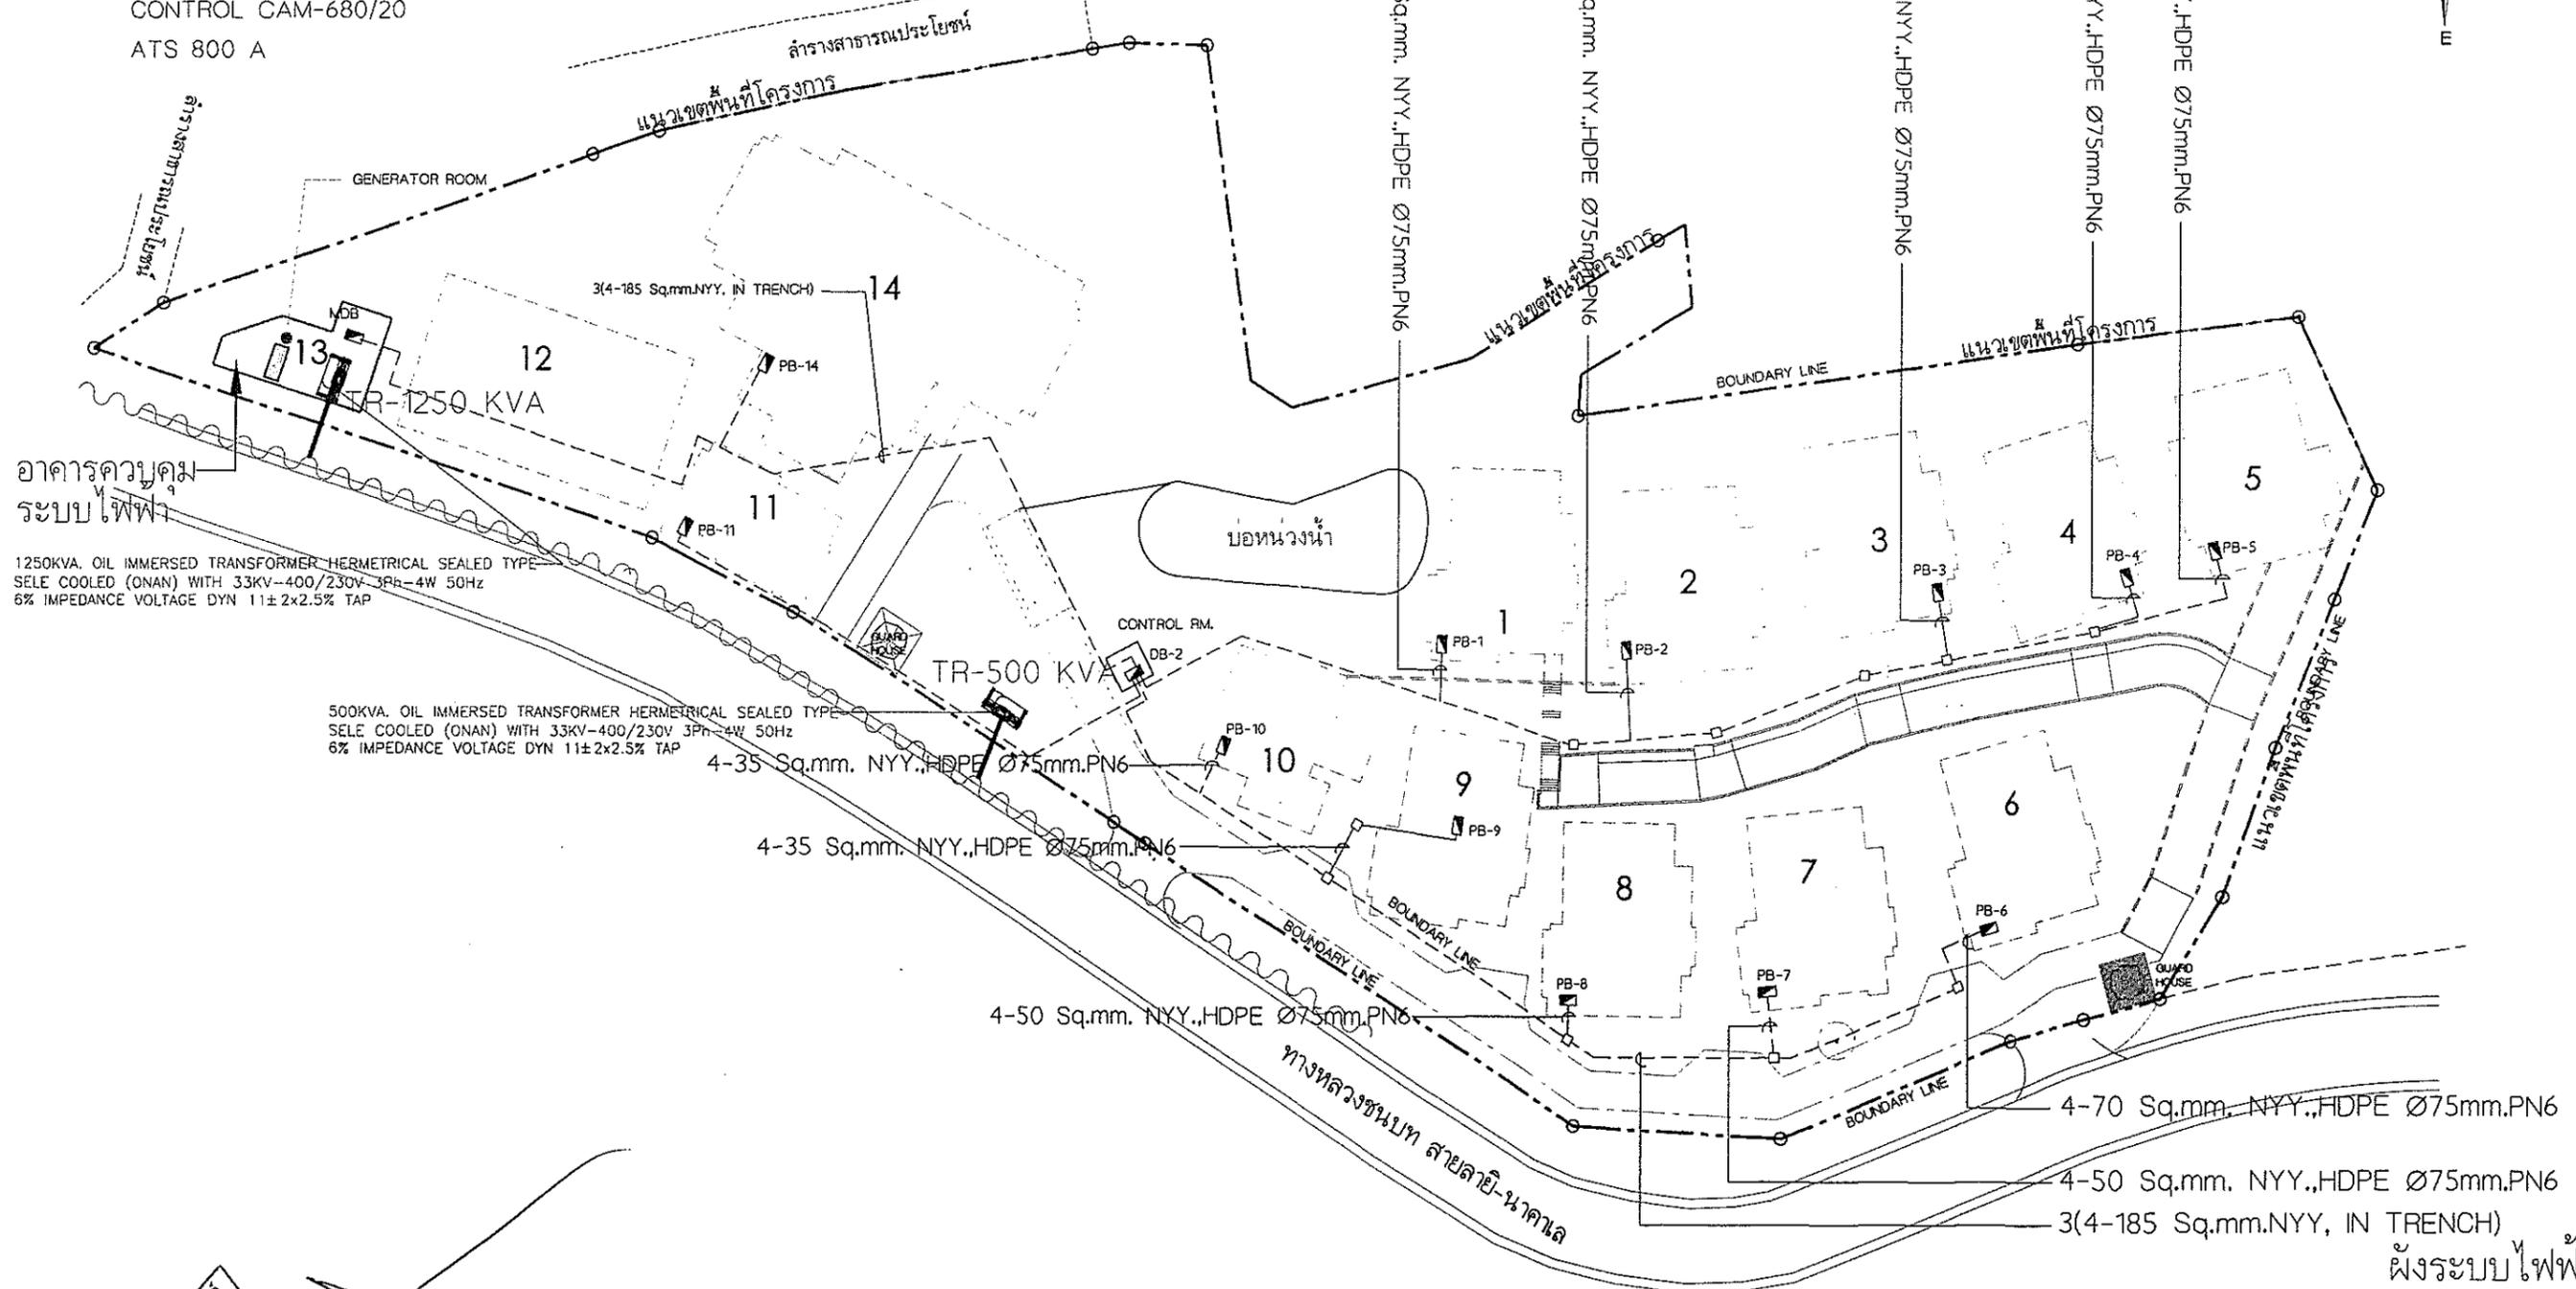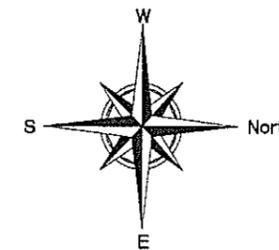


อาคารควบคุมระบบไฟฟ้า
 1250KVA. OIL IMMERSED TRANSFORMER HERMETICAL SEALED TYPE
 SELE COOLED (ONAN) WITH 33KV-400/230V 3Ph-4W 50Hz
 6% IMPEDANCE VOLTAGE DYN 11±2x2.5% TAP

500KVA. OIL IMMERSED TRANSFORMER HERMETICAL SEALED TYPE
 SELE COOLED (ONAN) WITH 33KV-400/230V 3Ph-4W 50Hz
 6% IMPEDANCE VOLTAGE DYN 11±2x2.5% TAP



รูปที่ 11 ผังระบบไฟฟ้าของโครงการ

ลงชื่อ *นายประพจน์ สิงห์นาถ*
 (นายประพจน์ สิงห์นาถ)
 ผู้อำนวยการสิ่งแวดล้อม/บริษัท **SEA CONSULT ENGINEERING CONSULTANTS** จำกัด.
 วันที่ 16 มิถุนายน 2557

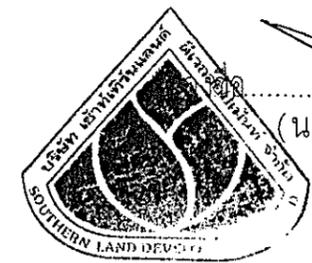

(นายวิระศักดิ์ ศิริหวังสันติ)
 เจ้าของโครงการ

AYARA	ARCHITECT : นายสรสิทธิ์ สิงห์นาถ ภ-สถ. 6497 <i>Signature</i>	STRUCTURAL ENGINEERS : นายพดล รามัญ สย. 4162 <i>Signature</i>	SANITARY ,M&E ENGINEERS :	PROJECT : โรงแรมไอยรา กมลา รีสอร์ท แอนด์ สปา OWNER : บจก. เซาท์เทิร์น แลนด์ ดีเวลลอปเม้นท์ SHOWN : ผังระบบไฟฟ้า	REVISION NO. _ SHEET NO 31/50
				SCALE 1 : 750 DATE :	TOTAL -

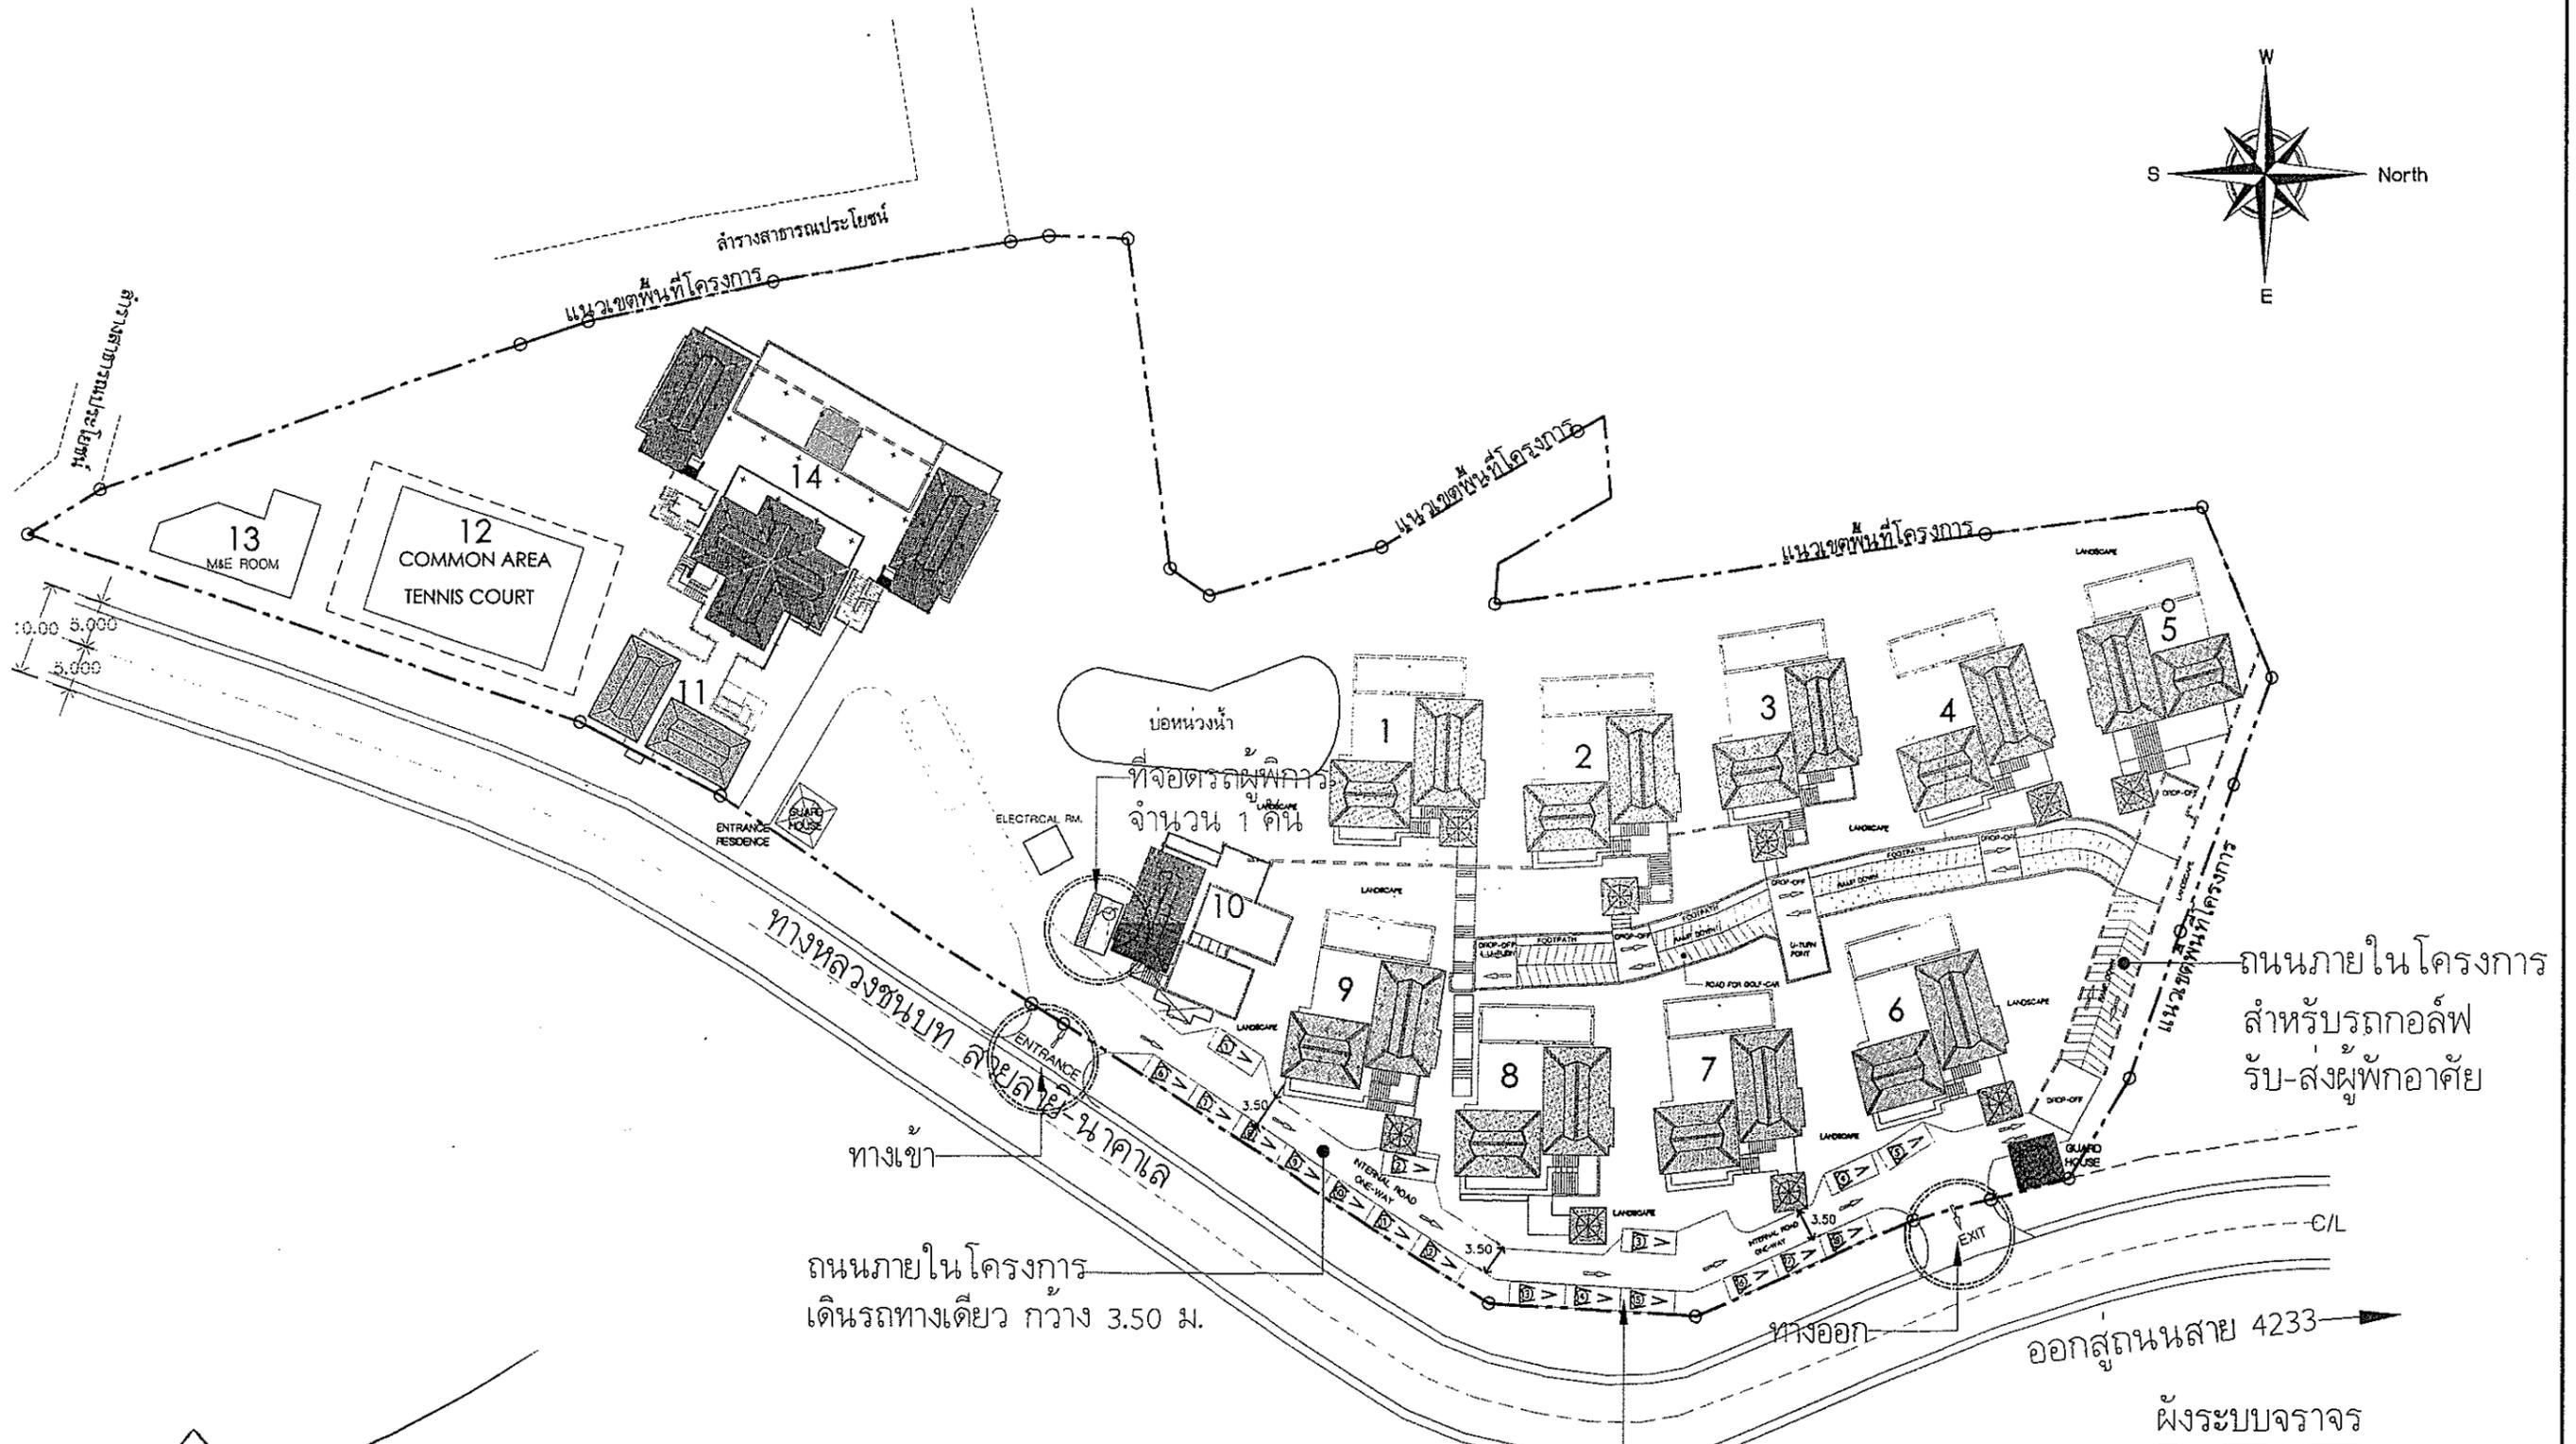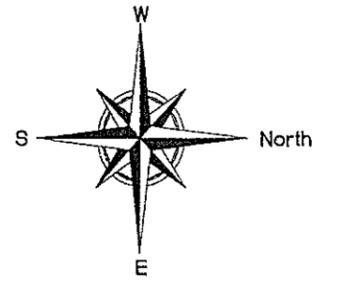

ถนนภายในโครงการ
เดินรถทางเดียว กว้าง 3.50 ม.


ถนนภายในโครงการ
สำหรับรถอู่
รับ-ส่งผู้พักอาศัย

พื้นที่จอดรถยนต์ จำนวน 18 คัน

ออกสู่ถนนสาย 4233

ผังระบบจราจร
SCALE 1:750

รูปที่ 12 ผังระบบจราจรของโครงการ

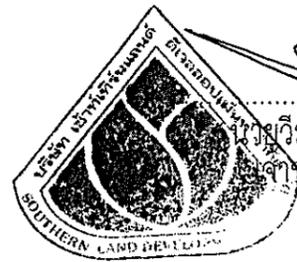

นางวิระศักดิ์ ศิริหวังสันติ
เจ้าของโครงการ

ลงชื่อ *นายประจักษ์กร*

(นายประจักษ์กร กิ่งพานิชย์)

ผู้อำนวยการสิ่งแวดล้อม บริษัท ดี ดี คอนสัลต์ เอ็นจิเนียริ่ง จำกัด
วันที่ 16 มิถุนายน 2557

SEA CONSULT ENGINEERING CO., LTD.

AYARA



ARCHITECT :
นายสรสิทธิ์ สิงห์นาคน ภา-สถ. 6497
Signature

STRUCTURAL ENGINEERS :
นายพนพล รามัญญ์ สย. 4162
Signature

SANITARY ,M&E ENGINEERS :

PROJECT : โรงแรมโอโยรา กมลา รีสอร์ท แอนด์ สปา
OWNER : บจก. เซาท์เทิร์น แลนด์ ดีเวลลอปเม้นท์
SHOWN : ผังระบบจราจร


REVISION NO. -
SHEET NO 32/50
SCALE 1 : 750
TOTAL -
DATE :

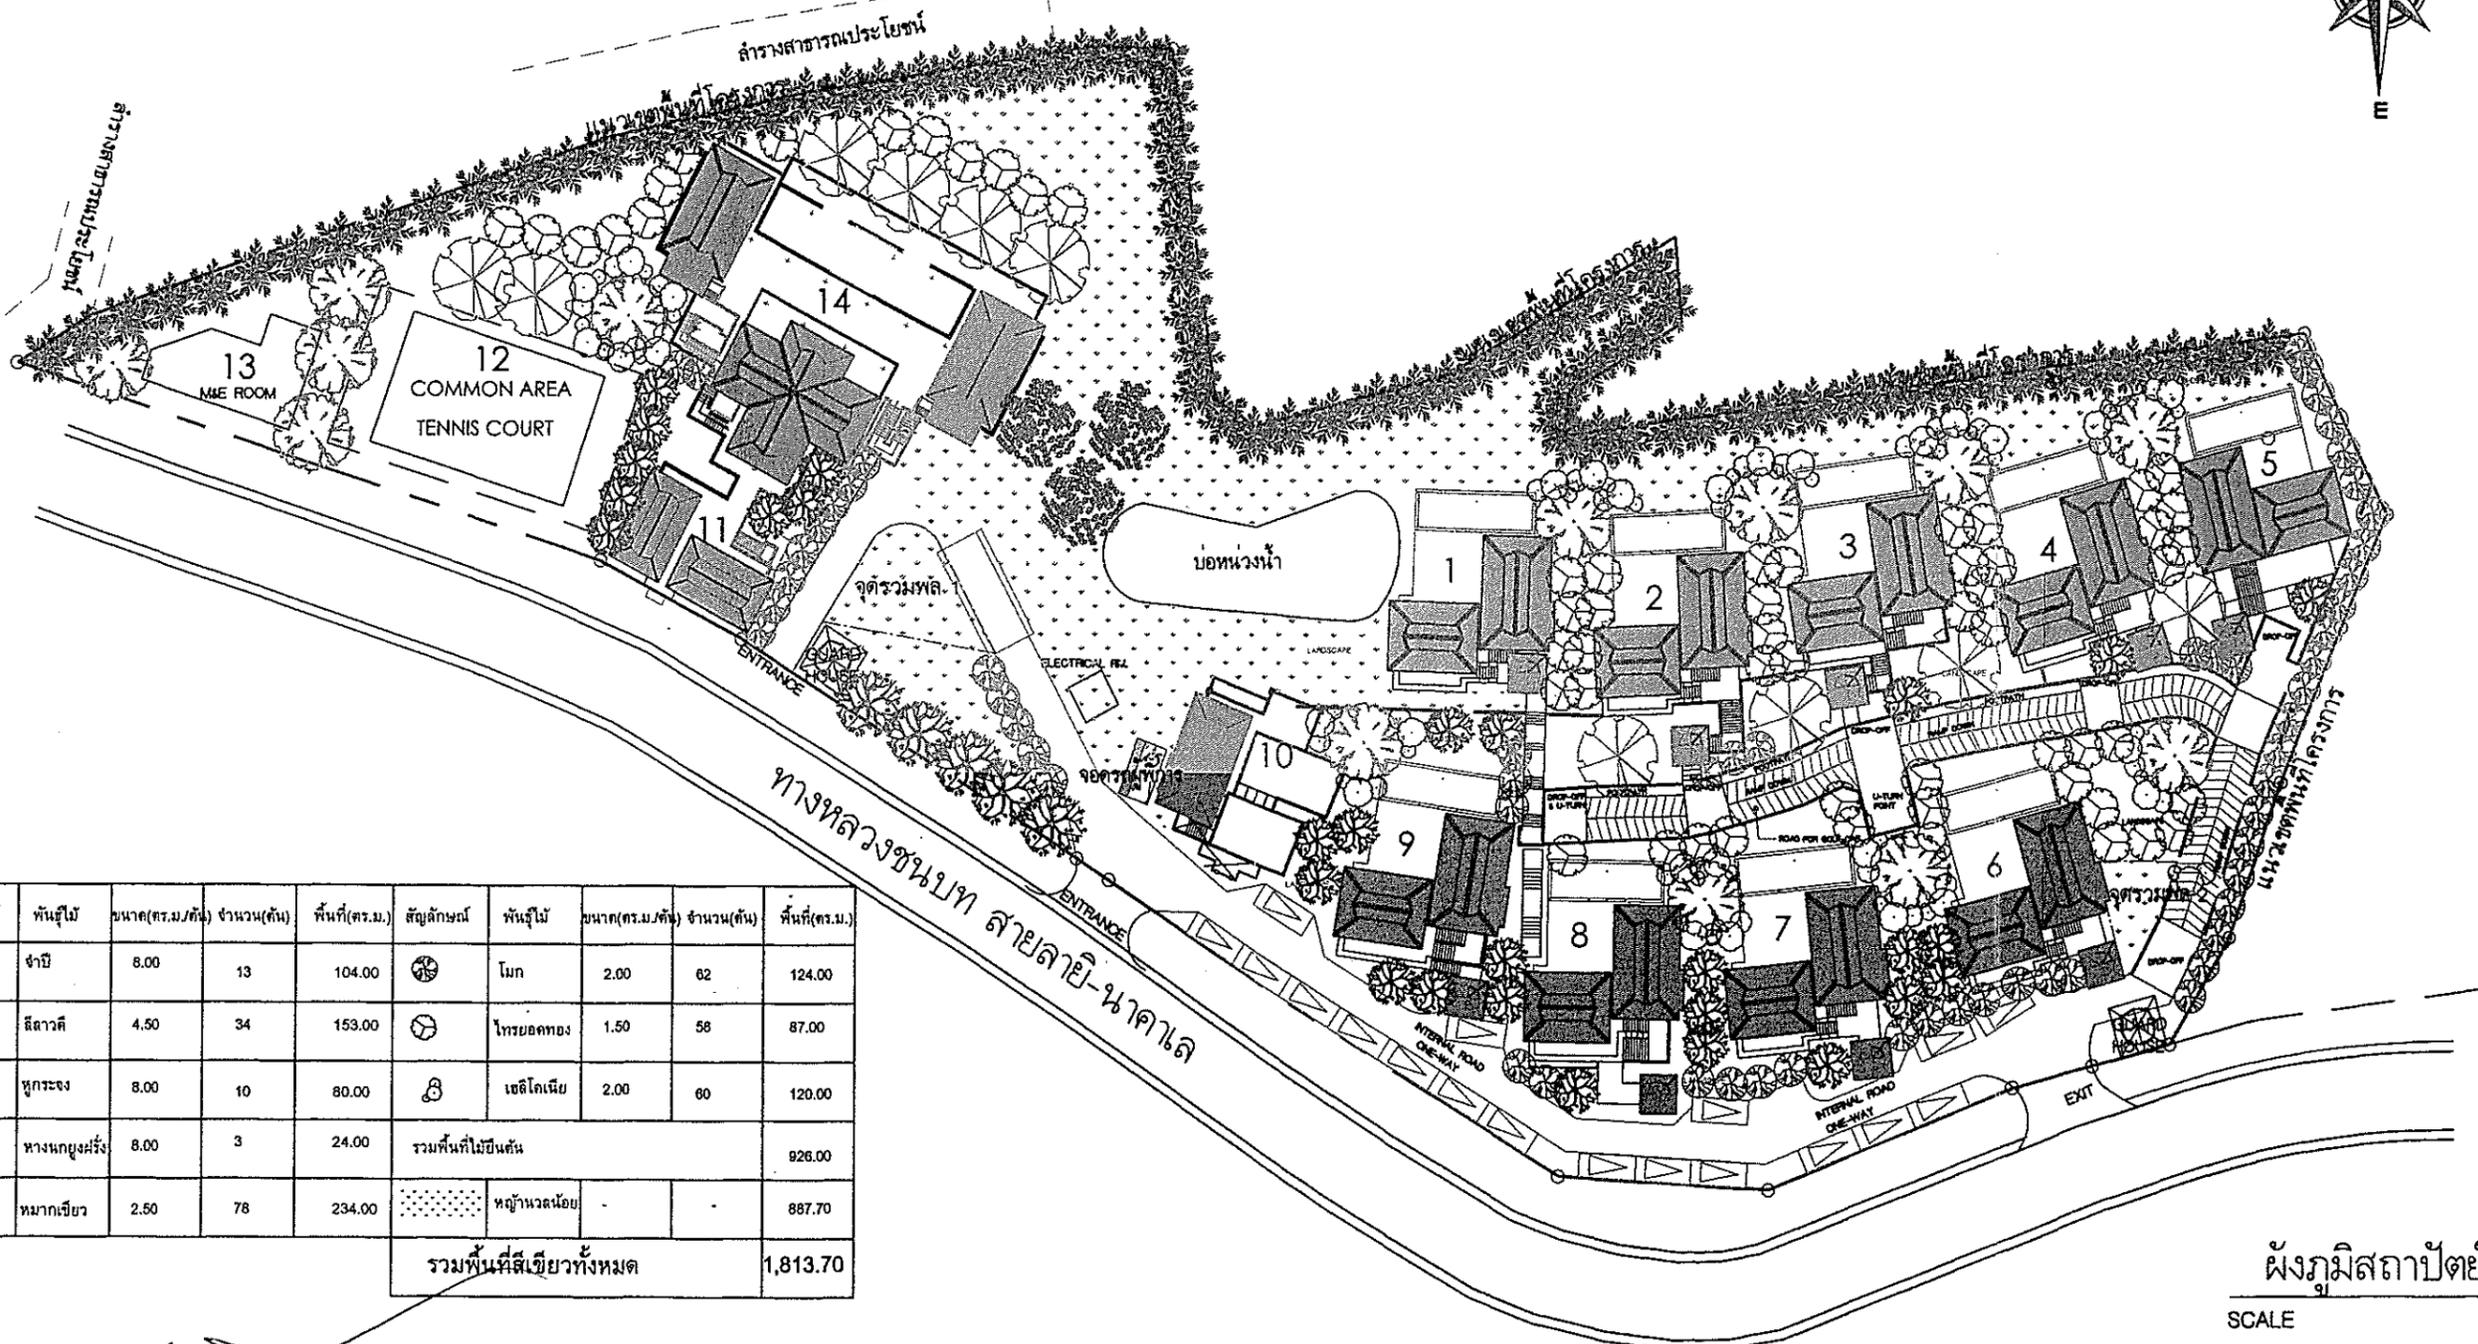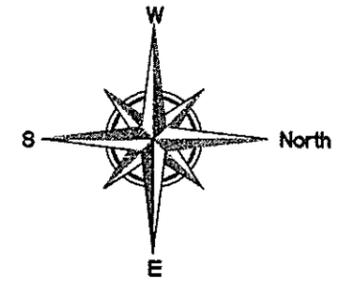

สัญลักษณ์	พันธุ์ไม้	ขนาด(ตร.ม./ต้น)	จำนวน(ต้น)	พื้นที่(ตร.ม.)	สัญลักษณ์	พันธุ์ไม้	ขนาด(ตร.ม./ต้น)	จำนวน(ต้น)	พื้นที่(ตร.ม.)
	จำปี	8.00	13	104.00		โมก	2.00	62	124.00
	ลีลาวดี	4.50	34	153.00		ไทรยอดทอง	1.50	58	87.00
	ทุกระจง	8.00	10	80.00		เชดโคเนีย	2.00	60	120.00
	หางนกยูงฝรั่ง	8.00	3	24.00	รวมพื้นที่ไม้ยืนต้น				926.00
	หมากเขียว	2.50	78	234.00		หญ้าขนาดเล็ก	-	-	887.70
รวมพื้นที่สีเขียวทั้งหมด									1,813.70

ผังภูมิสถาปัตยกรรม
SCALE 1:750




รูปที่ 13 ผังภูมิสถาปัตยกรรมของโครงการ

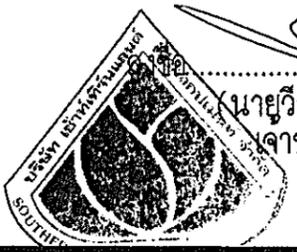

(นายวิระศักดิ์ ศิริหวังสันติ)
เจ้าของโครงการ

ลงชื่อ
(นายประพัทธ์ รุ่งพานิชย์)
ผู้อำนวยการสิ่งแวดล้อม/บริษัท วิศวกรรม เอ็นจิเนียริง-จีทีดี
วันที่ 16 มิถุนายน 2557

AYARA	ARCHITECT :	STRUCTURAL ENGINEERS :	SANITARY ,M&E ENGINEERS :	PROJECT :	REVISION NO. _	SHEET NO
	นายสรสิทธิ์ สิงห์นาค ภา-สถ. 6497	นายนพดล รามัญ สย. 4162		โรงแรมโอโยรา กมลลา รีสอร์ท แอนด์ สปา		33/50
				OWNER :	SCALE 1 : 750	PAGE
				SHOWN :	ผังภูมิสถาปัตยกรรม	
					DATE :	

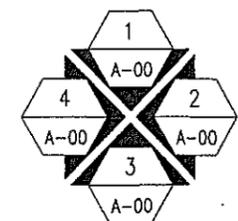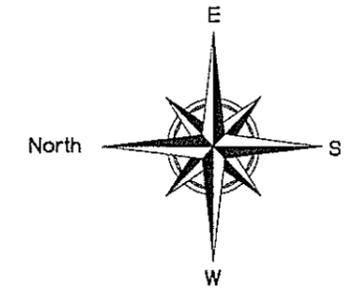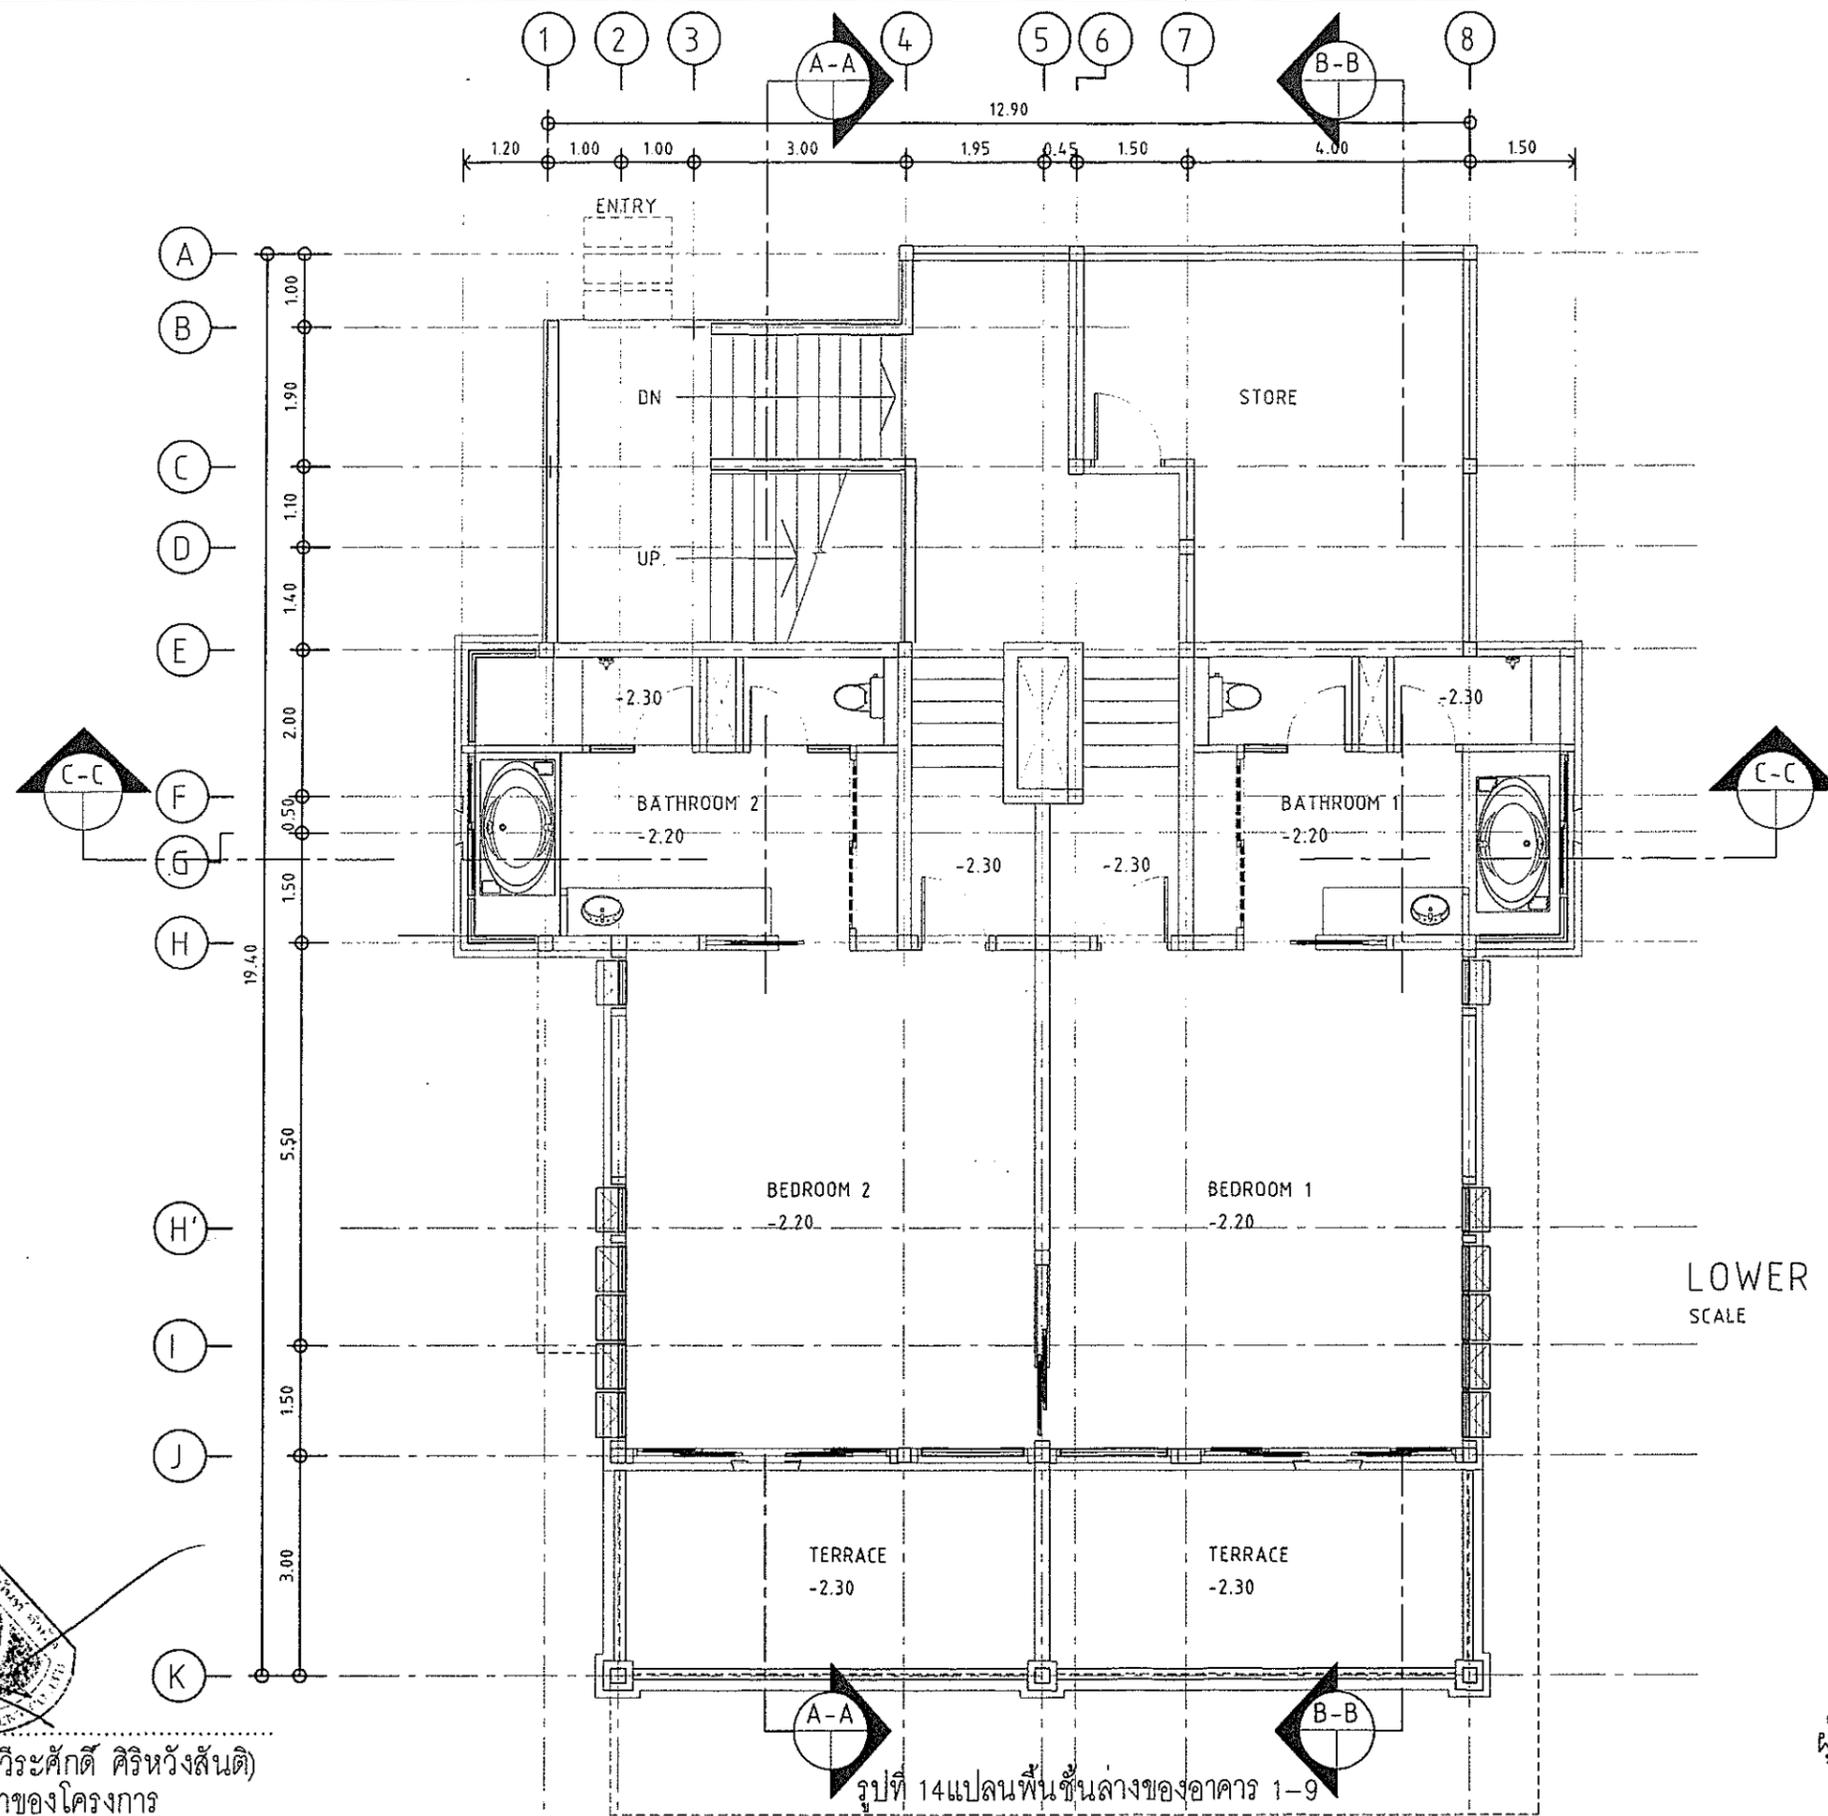

LOWER FLOOR PLAN
SCALE 1 : 100

ELEVATION REFERENCE





(นายวิระศักดิ์ ศิริหวังสันติ)
เจ้าของโครงการ

ลงชื่อ *วิระศักดิ์ ศิริหวังสันติ*
(นายประพัทธ์ อรุณทรัพย์)
ผู้อำนวยการสิ่งแวดล้อม บริษัท ซี.เอ.คอนซัลต์ เอ็นจิเนียริง จำกัด
วันที่ 16 มิถุนายน 2557


SEA CONSULT
ENGINEERING CO., LTD.

รูปที่ 14 แปลนพื้นที่ชั้นล่างของอาคาร 1-9

AYARA SANTI	ARCHITECT :	STRUCTURAL ENGINEERS :	SANITARY ,M&E ENGINEERS :	PROJECT : AYARA SANTI	REVISION NO. -	SHEET NO
	นายสรสิทธิ์ สิงห์นาค ภ-สถ. 6497 <i>สรสิทธิ์ สิงห์นาค</i>	นายพนพล รามัญ สย. 4162 <i>พนพล รามัญ</i>		OWNER : SOUTHERNLAND DEVELOPMENT CO.,LTD		34/50
				SHOWN : TYPICAL DETAIL OF UNIT 1-9 LOWER FLOOR PLAN	SCALE 1 : 100	TOTAL
					DATE : 23-01-51	-

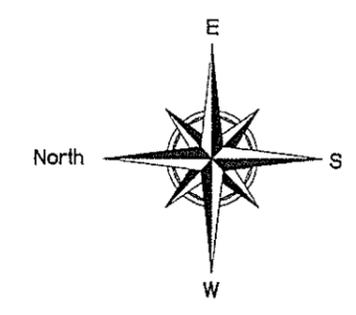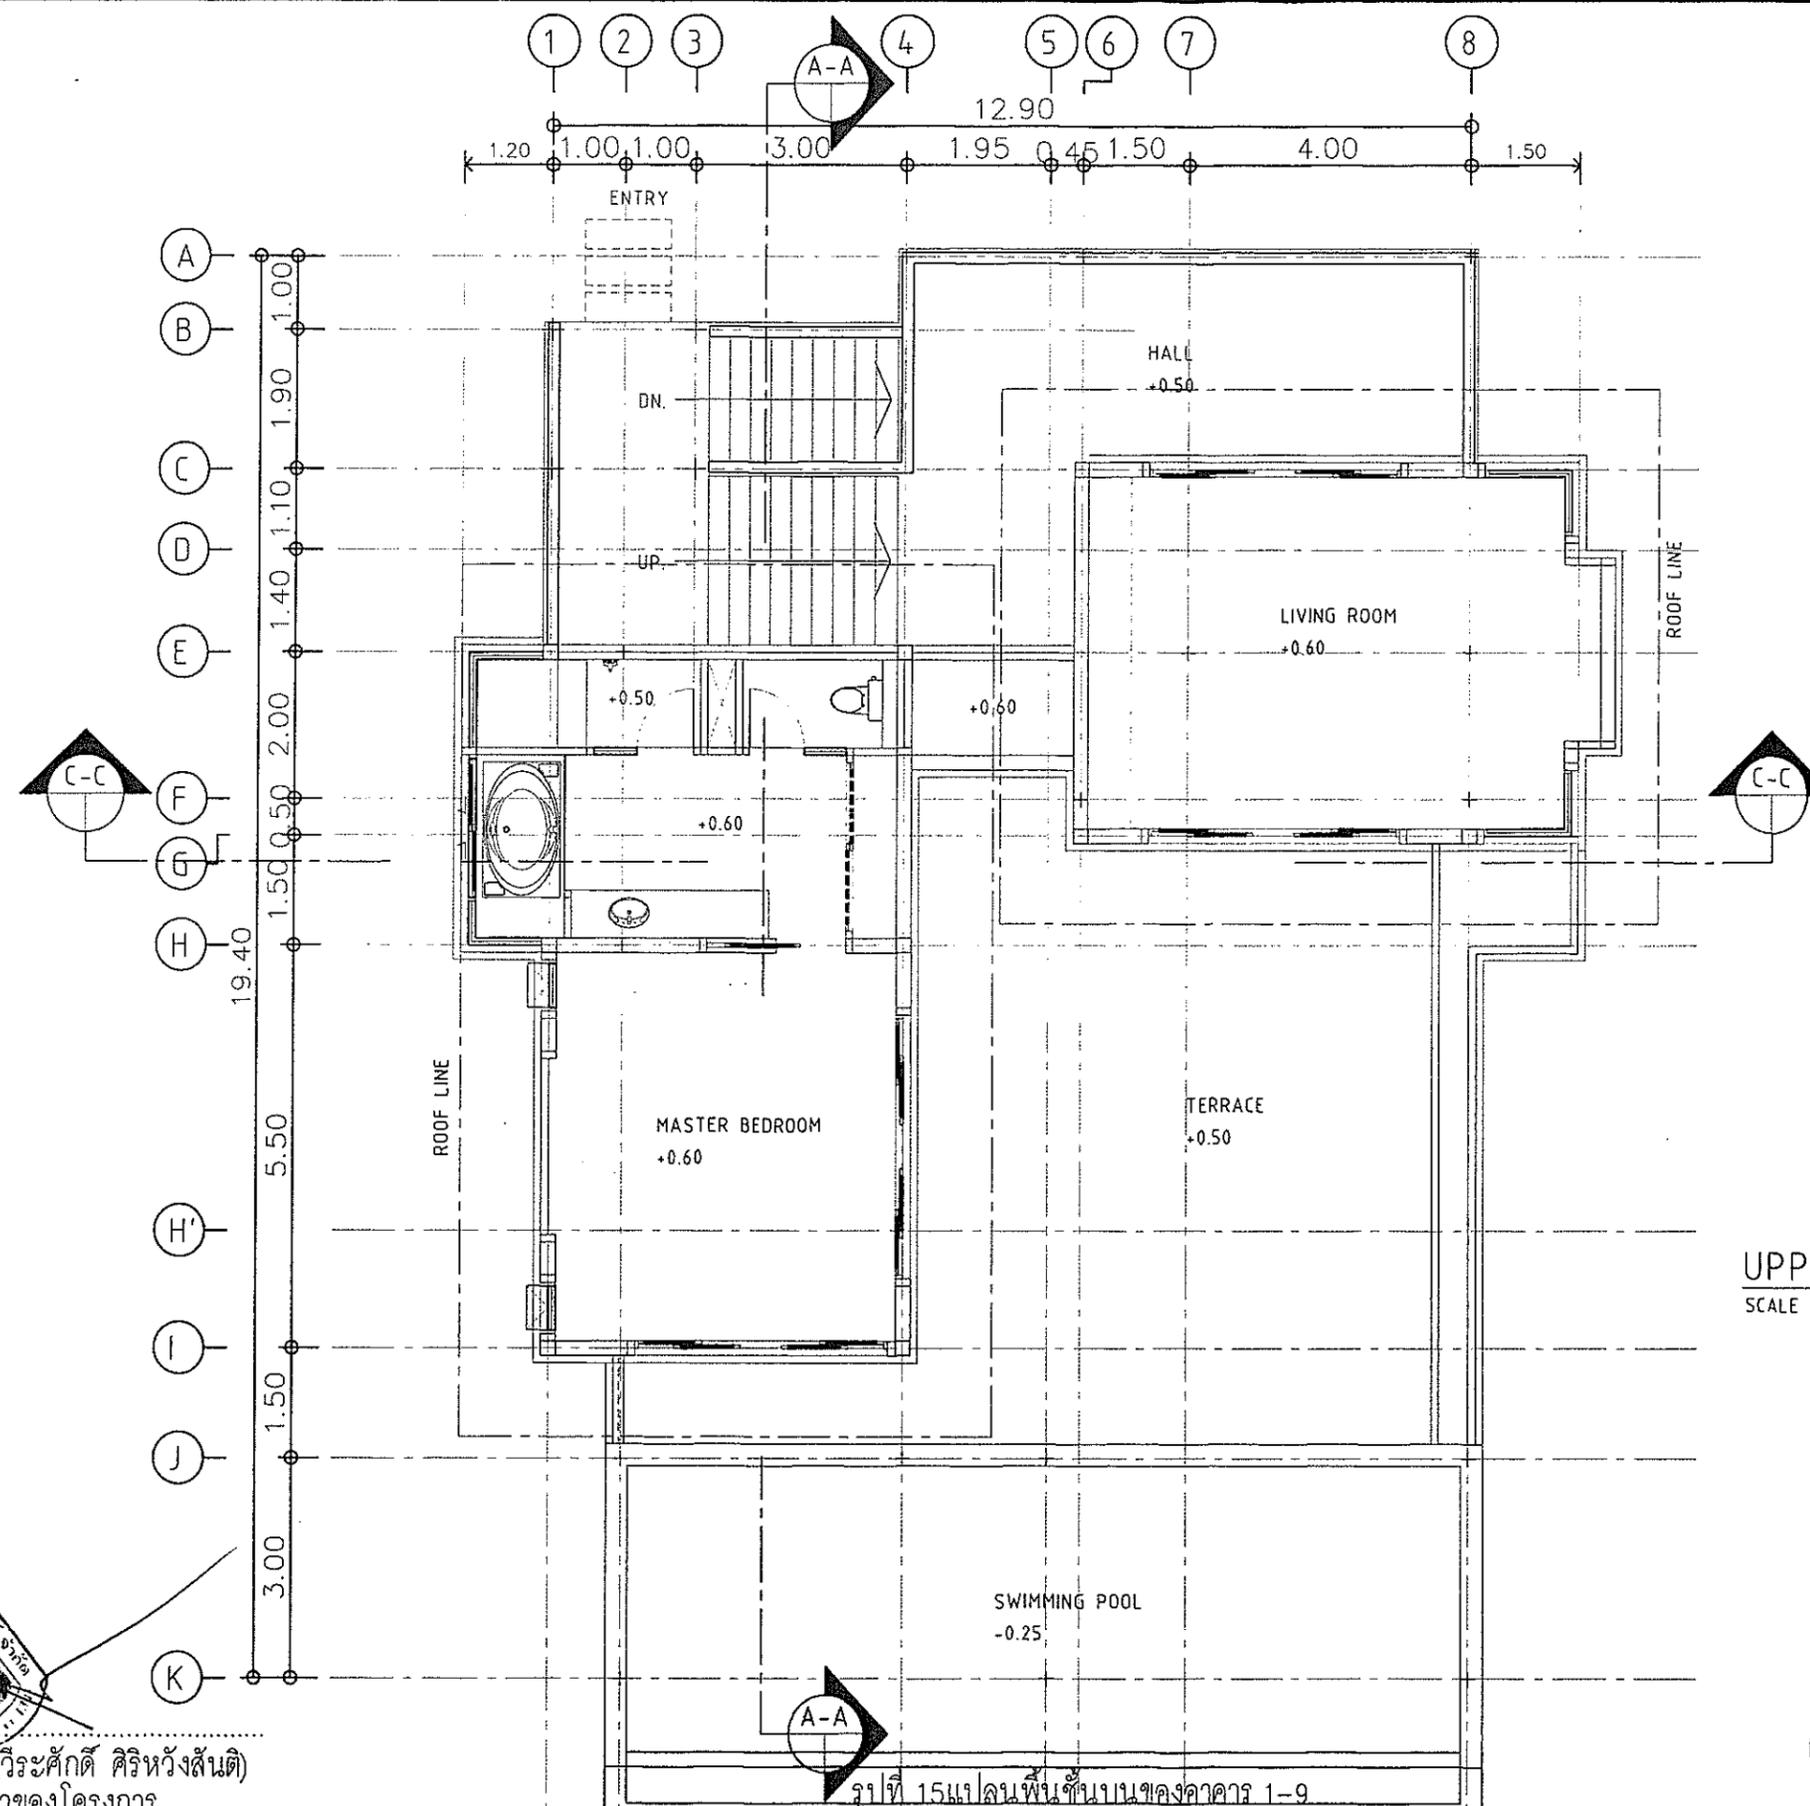

UPPER FLOOR PLAN
SCALE 1 : 150



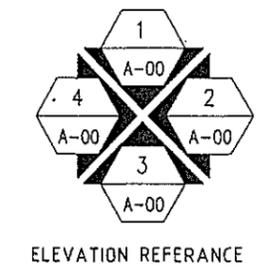


(นายวิระศักดิ์ ศิริหวังสันติ)
เจ้าของโครงการ

ลงชื่อ... *วิมล นิมิต*
SEA CONSULT
ENGINEERING CO., LTD.
ผู้ชำนาญการสิ่งแวดล้อม บริษัท อินทนิล จำกัด
วันที่ 16 มิถุนายน 2557

วันที่ 15 เมษายน 2557 หน้าของอาคาร 1-9

	ARCHITECT :	STRUCTURAL ENGINEERS :	SANITARY ,M&E ENGINEERS :	PROJECT : โรงแรมไฮยาทท กมลา รีสอร์ท แอนด์ สปา	REVISION NO. -	SHEET NO
	นายสรสิทธิ์ สิงห์นาถ ภ-สถ. 6497	นายพดล วัฒนัญ สย. 4162		OWNER : บจก. เซาท์เทิร์น แลนด์ ดีเวลลอปเม้นท์		35/50
	<i>Signature</i>	<i>Signature</i>		SHOWN : TYPICAL DETAIL OF UNIT 1-9 UPPER FLOOR PLAN	SCALE 1 : 150	TOTAL
					DATE :	-

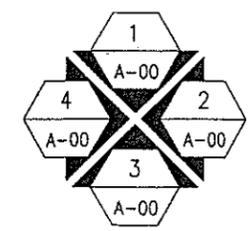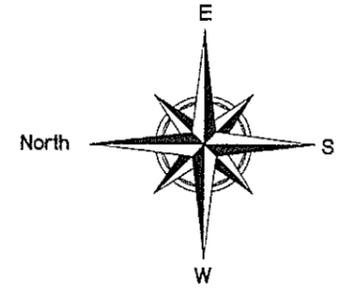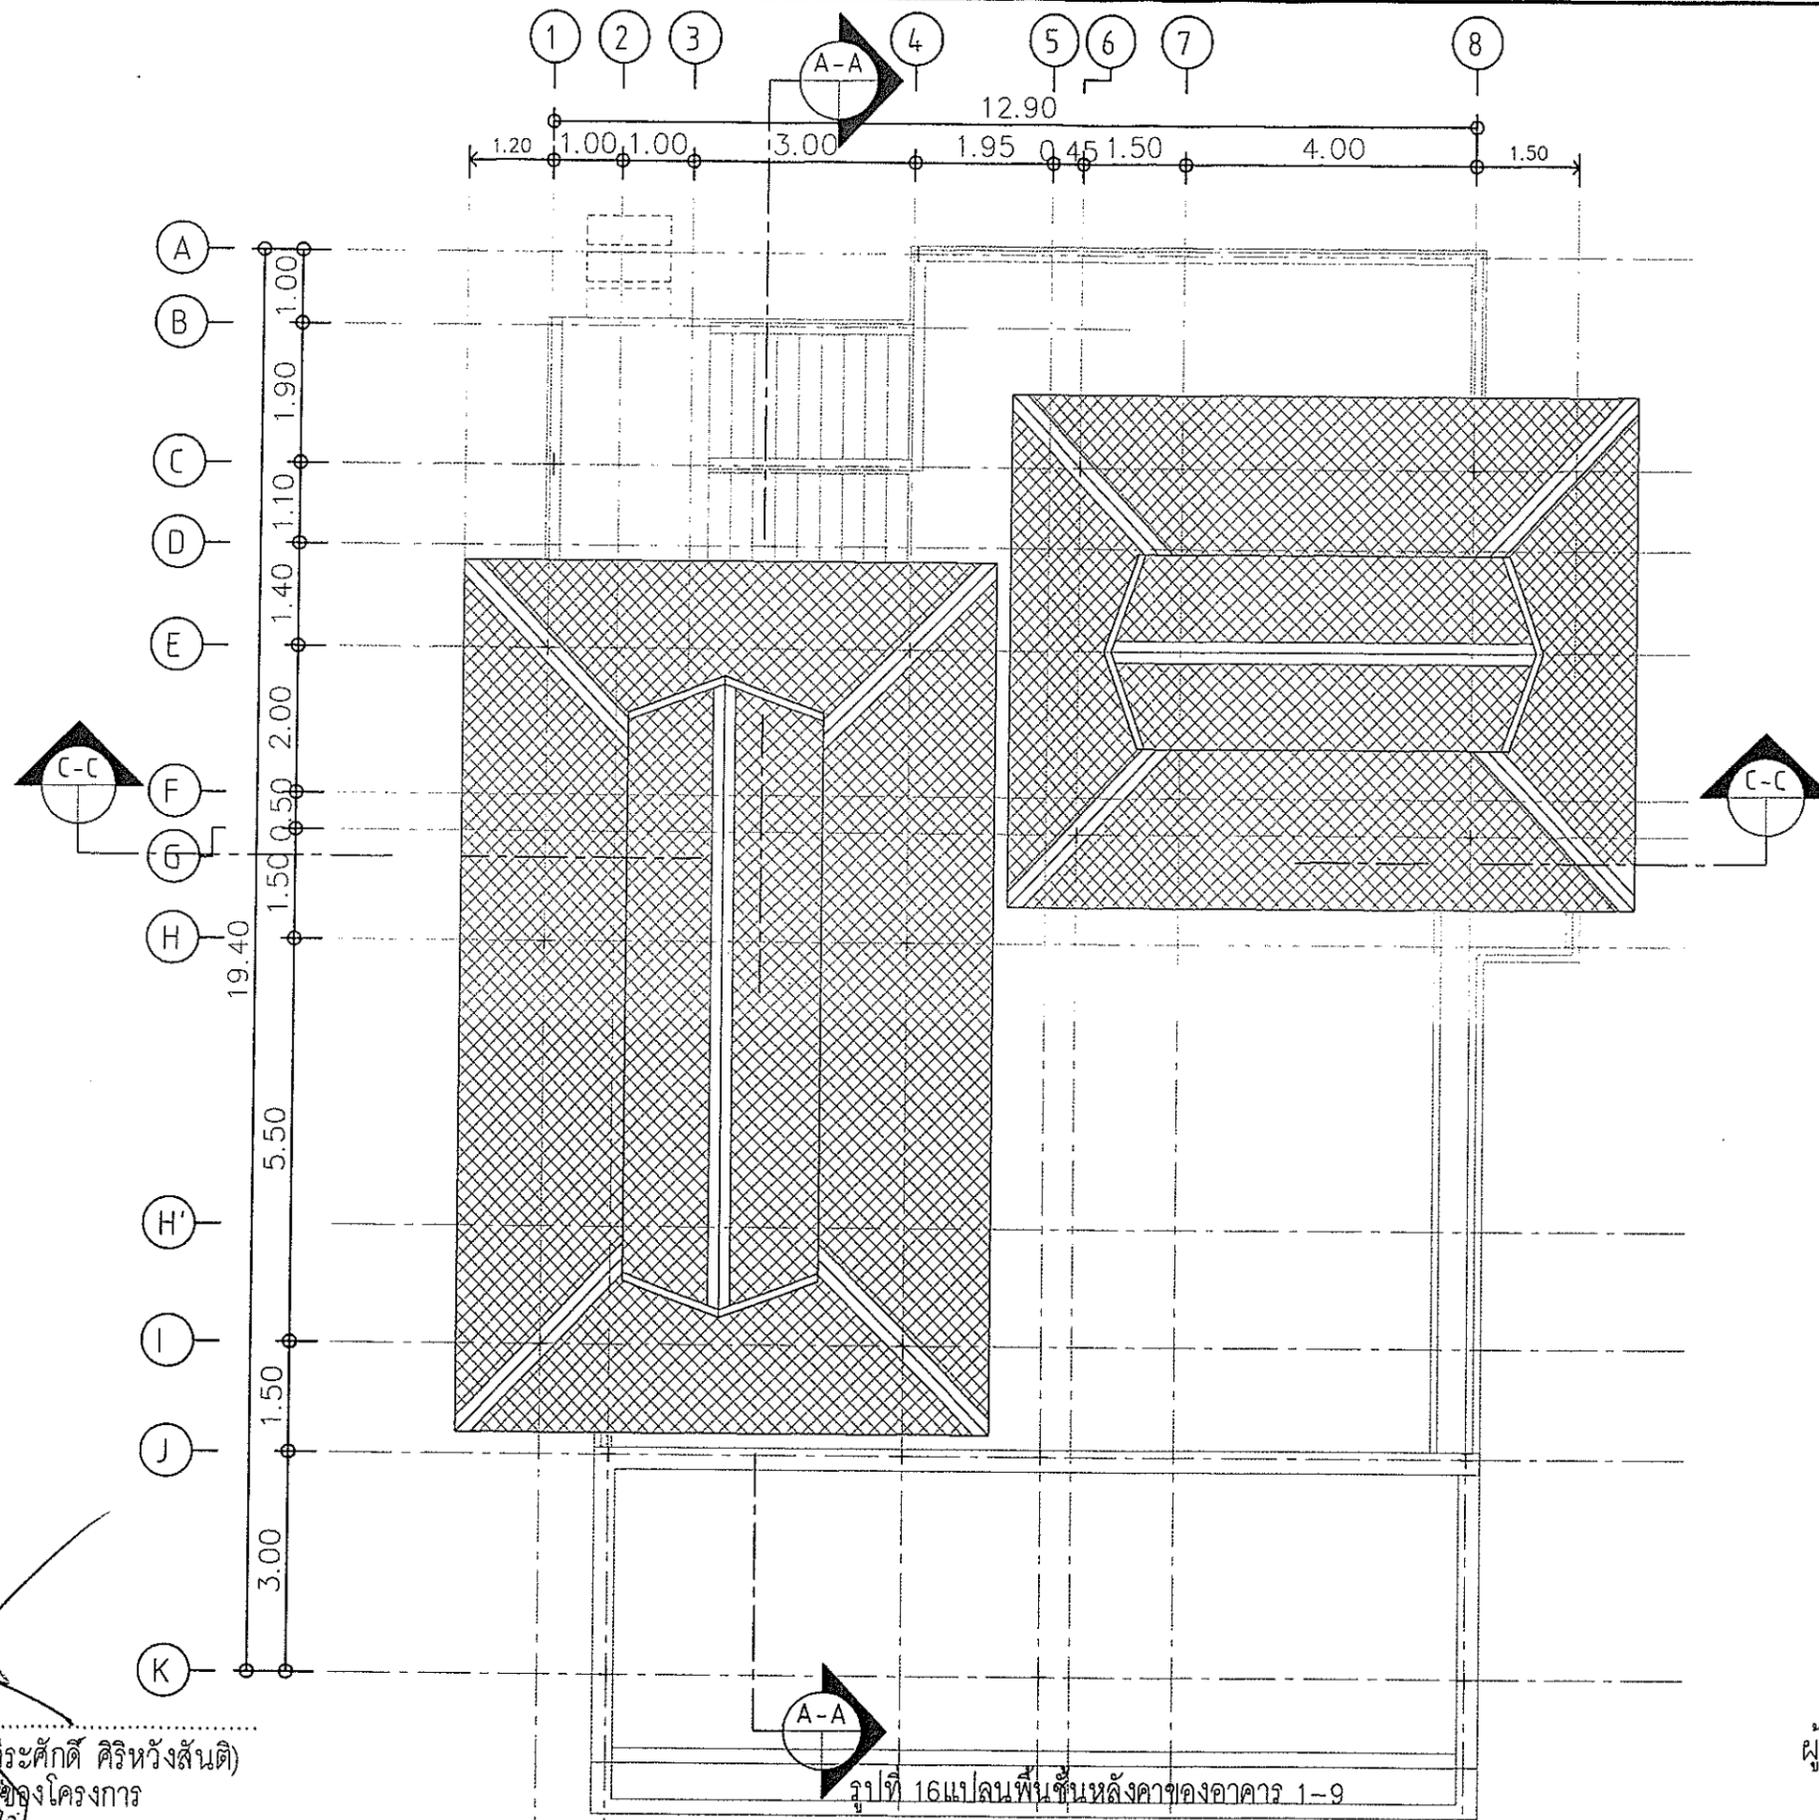

ROOF PLAN
SCALE 1 : 150

ELEVATION REFERENCE






ลงชื่อ *ประพัทธ์ กรังพาศิษย์*
 (นายประพัทธ์ กรังพาศิษย์)
 ผู้ชำนาญการสิ่งก่อสร้าง
CEACONSULT ENGINEERING CO., LTD.
 2557

รูปที่ 16 แปลนพื้นที่หลังคาของอาคาร 1-9

AYARA

ARCHITECT : นายสรสิทธิ์ สิงห์นาถ ภ-สถ. 6497 <i>Srithit Singhna</i>	STRUCTURAL ENGINEERS : นายนพดล รามัญญ์ สย. 4162 <i>Nopadol Ramanyu</i>	SANITARY ,M&E ENGINEERS :	PROJECT : โรงแรมไอยรา กมลา รีสอร์ท แอนด์ สปา	REVISION NO. _	SHEET NO 36/50
			OWNER : บจก. เซ้าท์เทิร์น แลนด์ ดีเวลลอปเม้นท์	SCALE 1 : 150	TOTAL -
			SHOWN : TYPICAL DETAIL OF UNIT 1-9 ROOF PLAN	DATE :	

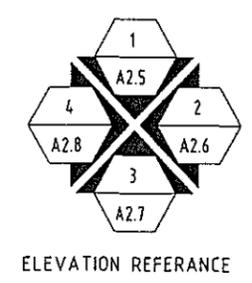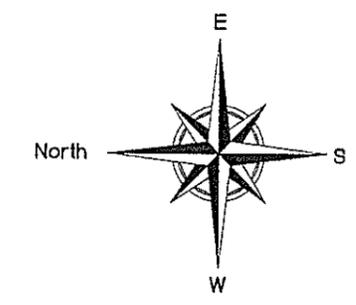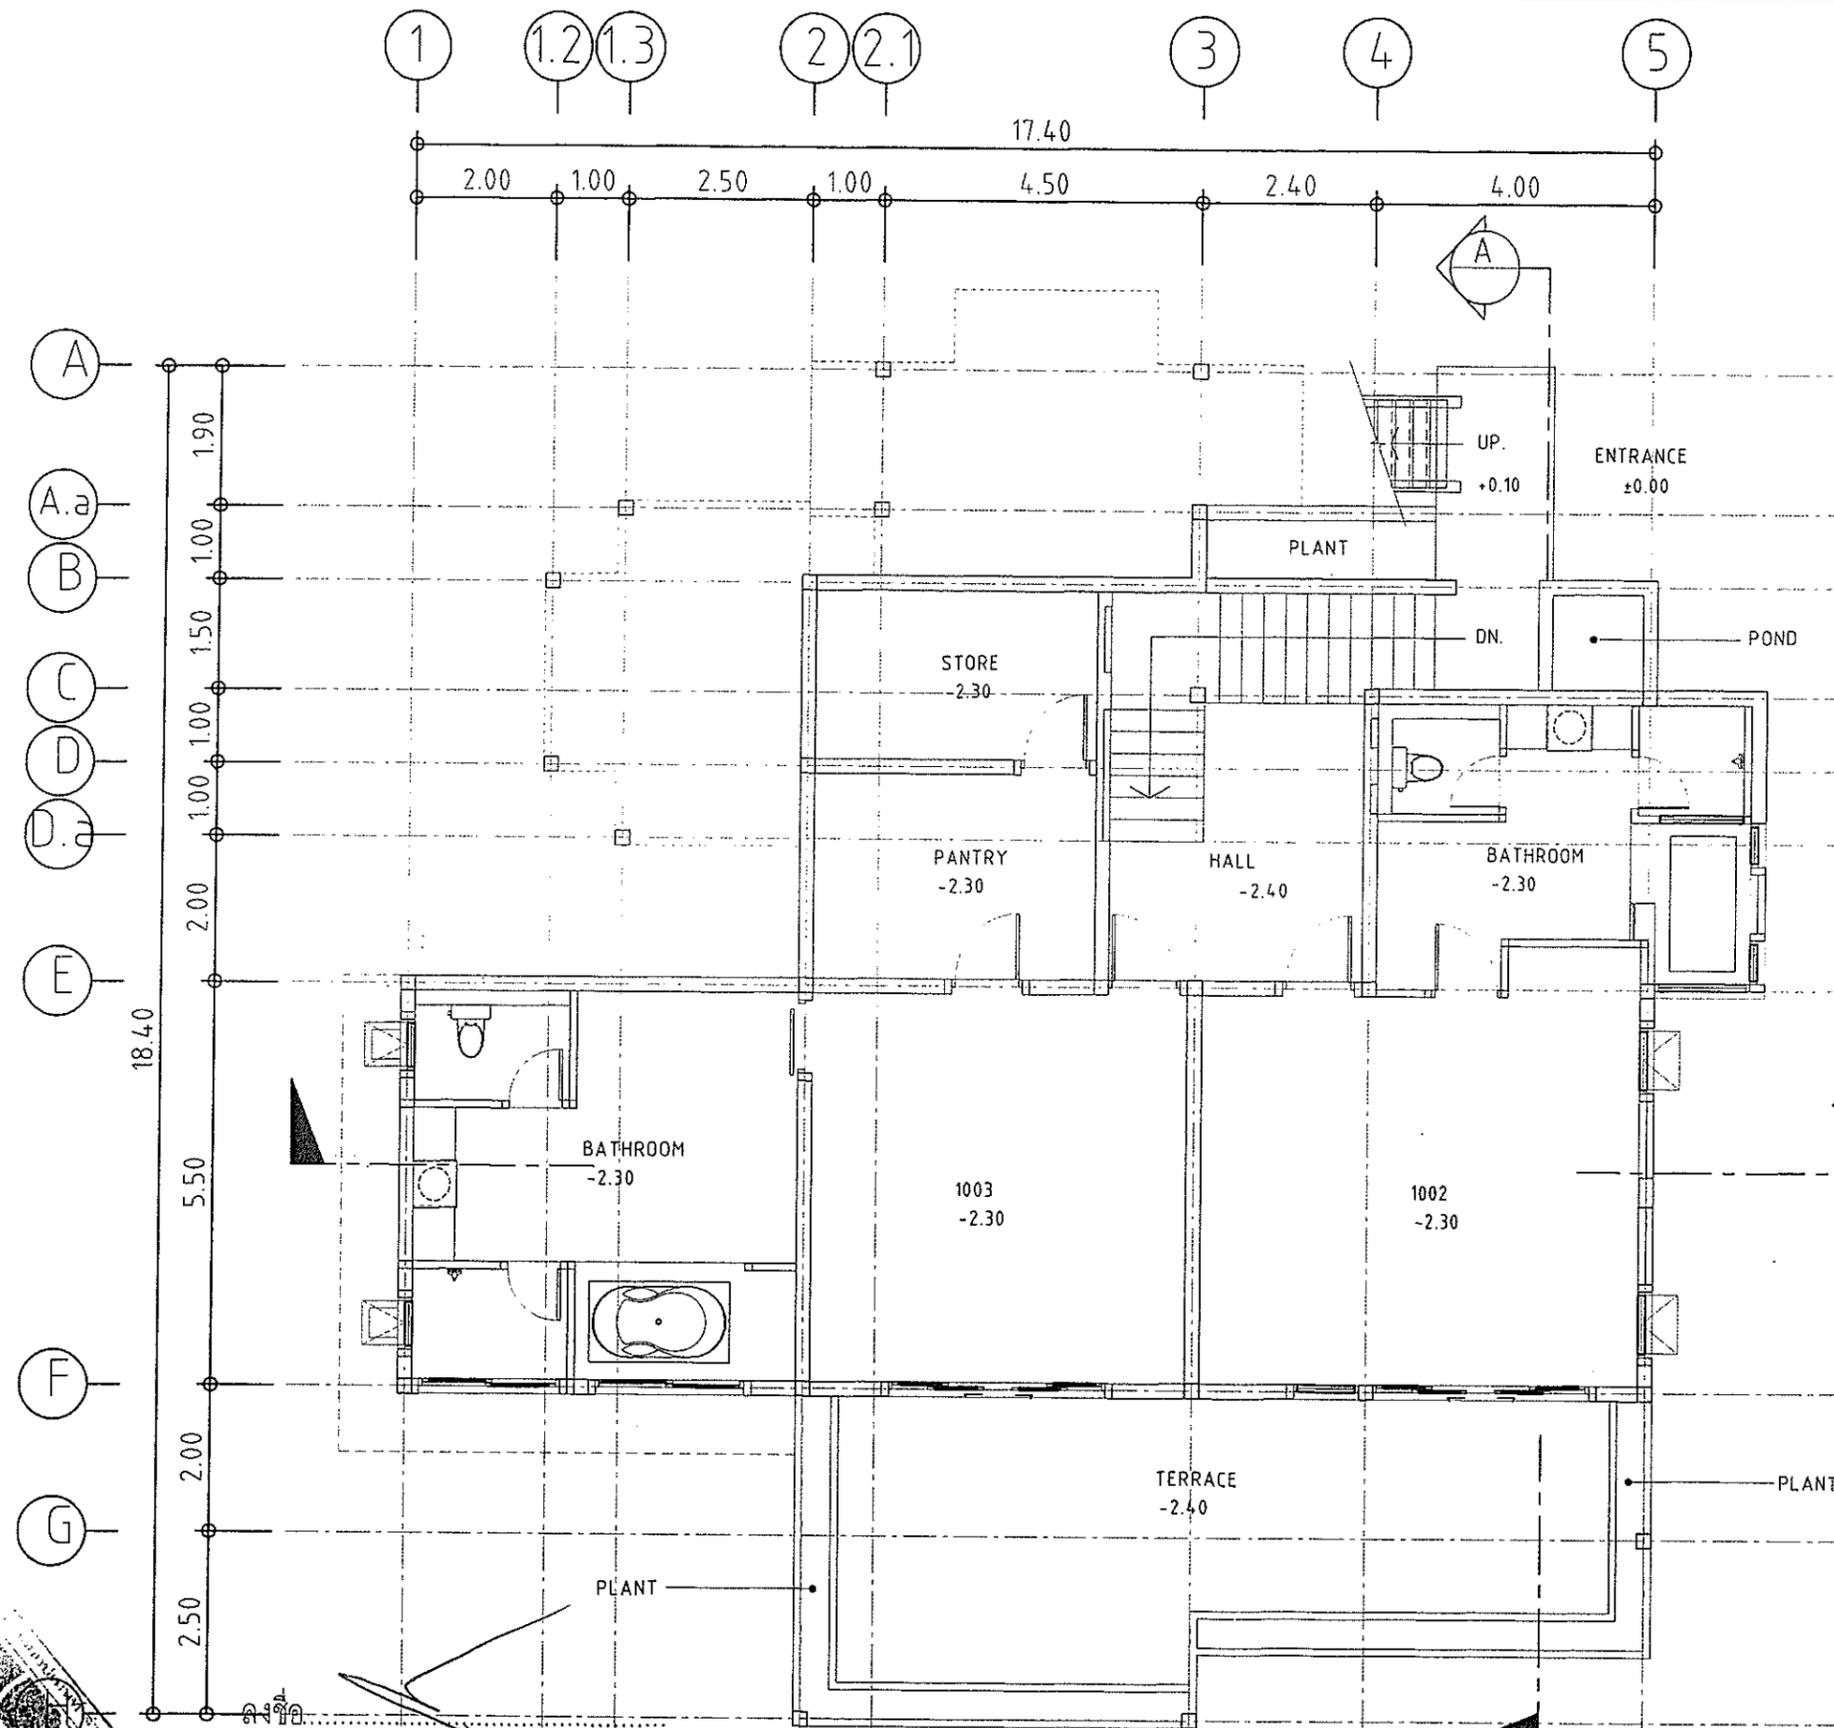


LOWER FLOOR PLAN
SCALE 1 : 150




(นายวิระศักดิ์ ศิริหวังสันติ)
เจ้าของโครงการ

รูปที่ 17 แปลนพื้นที่ชั้นกลางของอาคาร 10

ลงชื่อ: *นายวิระศักดิ์ ศิริหวังสันติ*
SEA CONSULT
ENGINEERING CO., LTD.
ผู้ชำนาญการสิ่งแวดล้อม/บริษัท วิศวกรที่ปรึกษา เอ็นจิเนียริ่ง จำกัด
วันที่ 16 มิถุนายน 2557

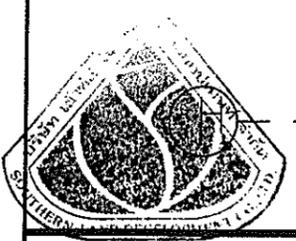


	ARCHITECT :	STRUCTURAL ENGINEERS :	SANITARY ,M&E ENGINEERS :	PROJECT : โรงแรมไอยรา กมลา รีสอร์ท แอนด์ สปา	REVISION NO. _	SHEET NO
	นายสรสิทธิ์ สิงห์นาคน ภา-สถ. 6497	นายไกรทอง ชัยศิริเรนทร์ ฒษ 15672		OWNER : บจก. เซท์เทิร์น แลนด์ ดีเวลลอปเม้นท์		37/50
				SHOWN : STAFF OFFICE LOWER FLOOR PLAN	SCALE 1 : 150	TOTAL
					DATE :	-

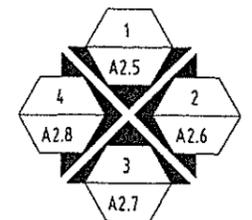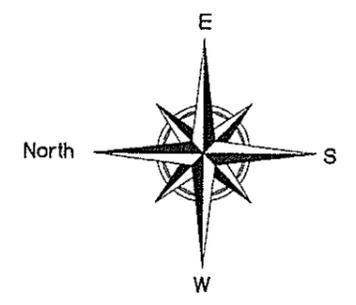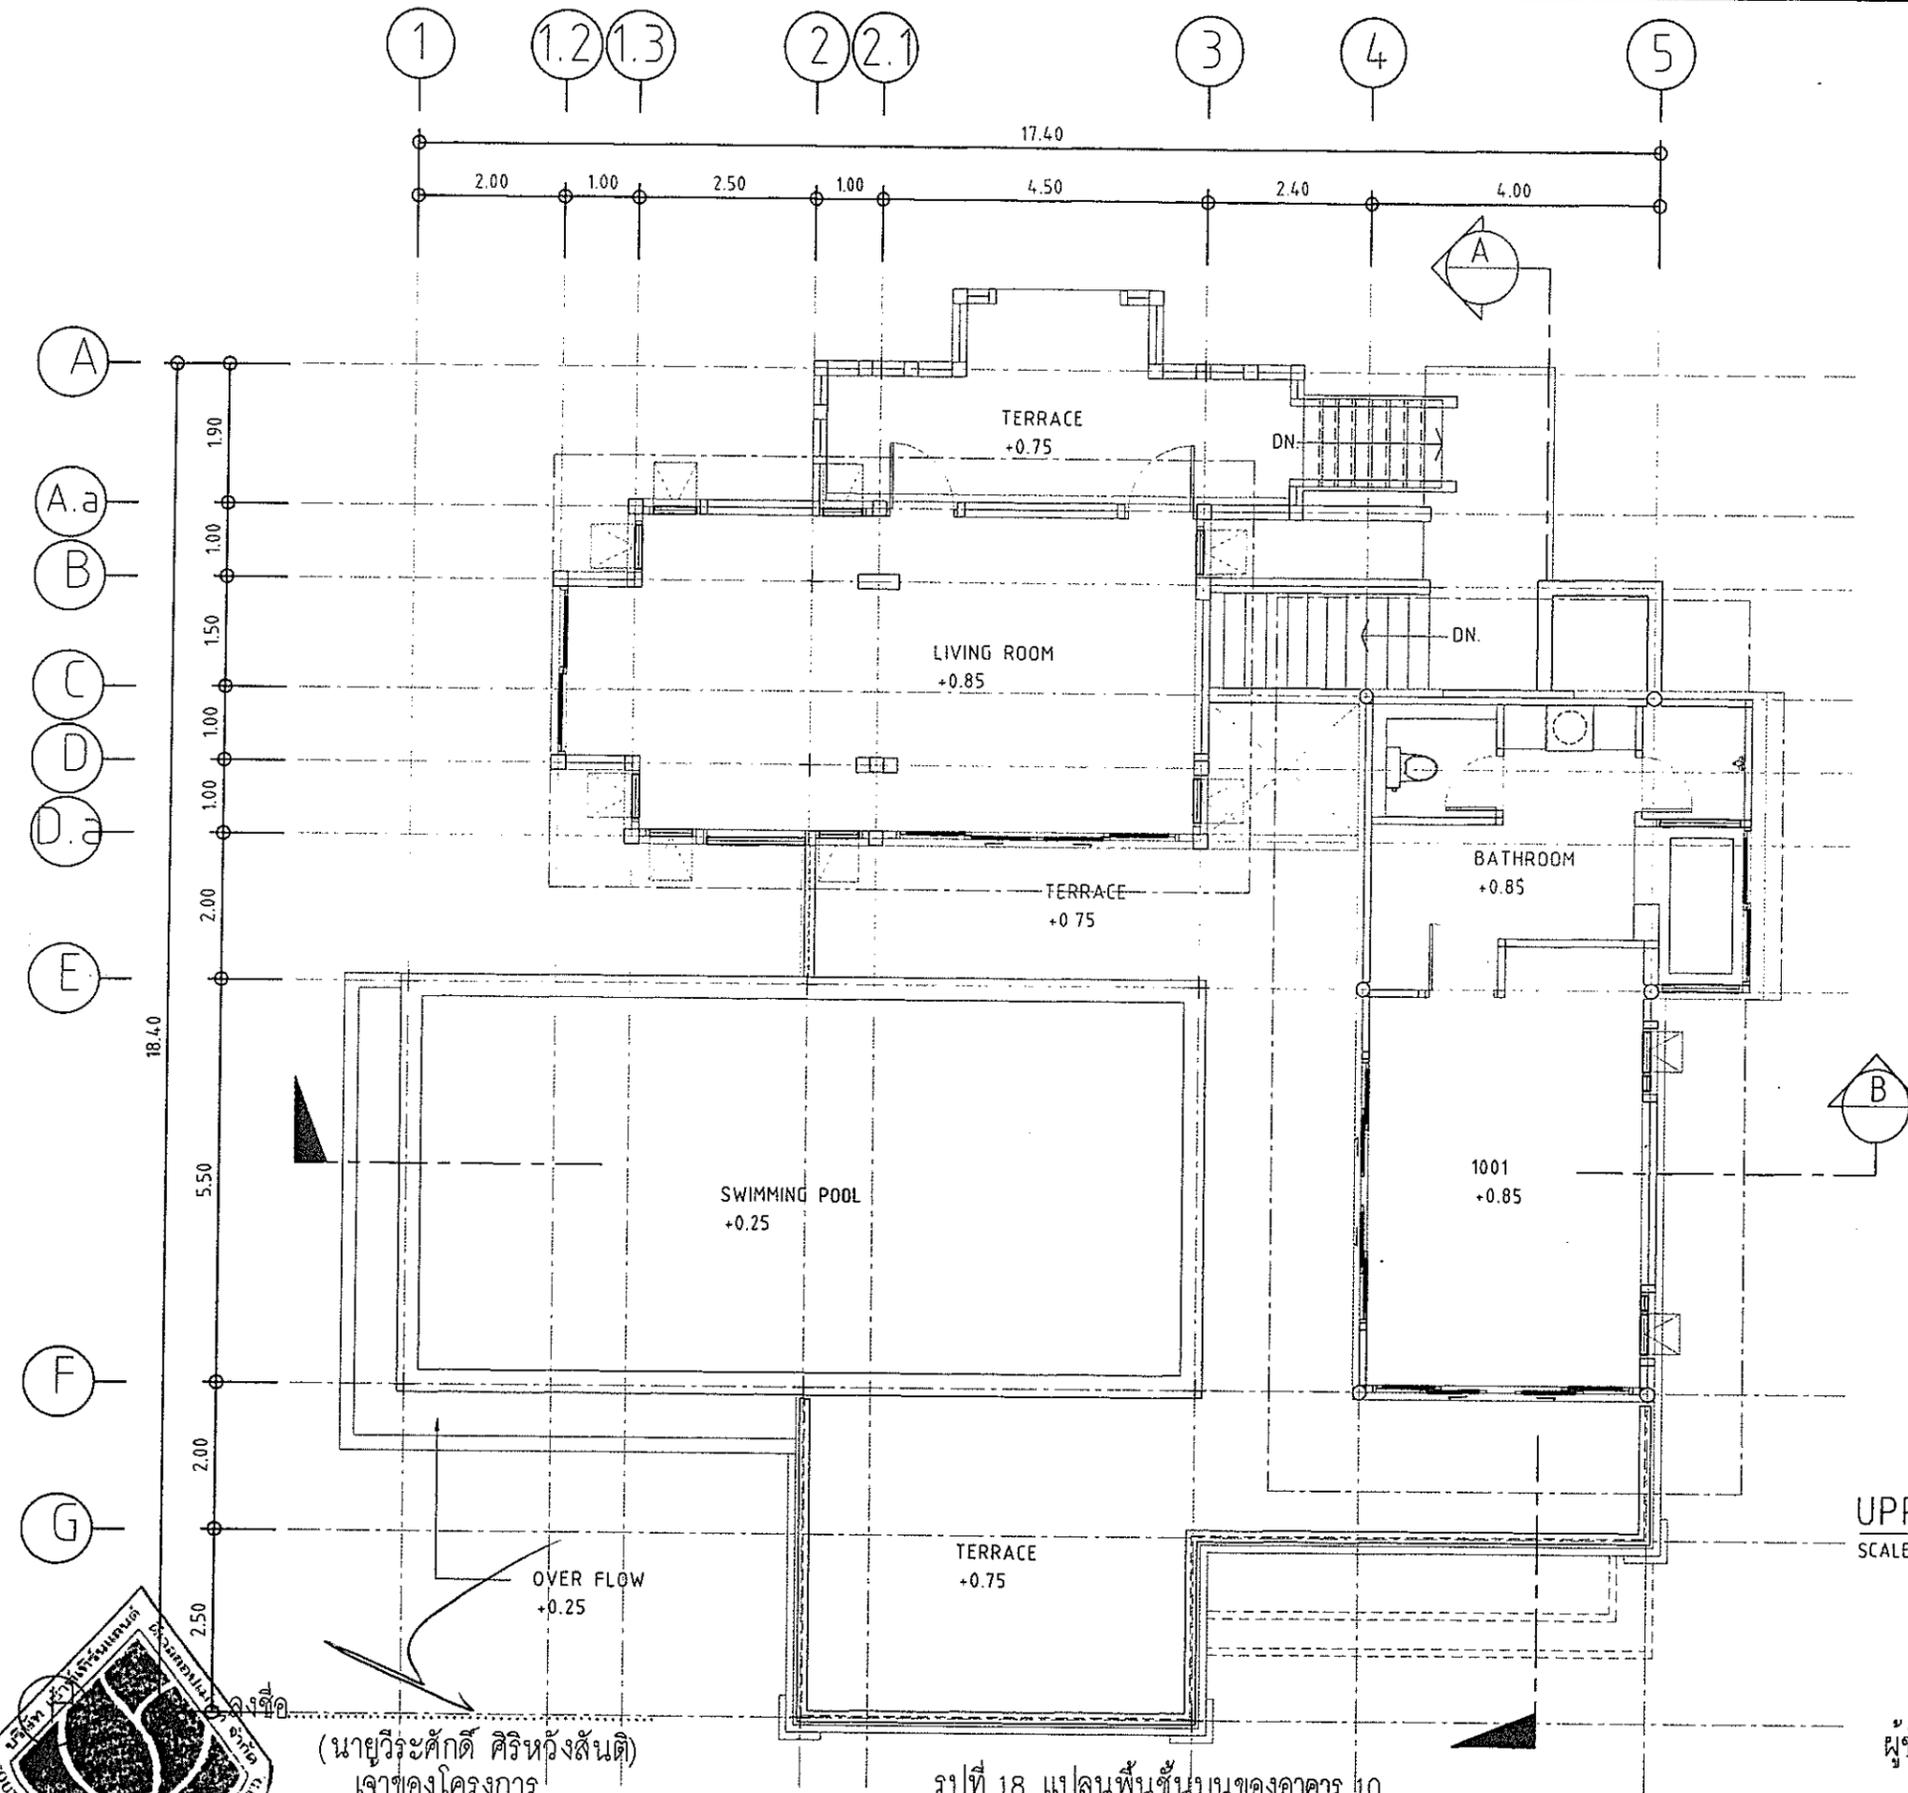

UPPER FLOOR PLAN
SCALE 1 : 150

ELEVATION REFERENCE

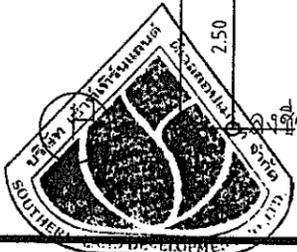




(นายวิระศักดิ์ ศิริห้วงสันติ)
เจ้าของโครงการ

รูปที่ 18 แปลนพื้นที่บนของอาคาร 10

ลงชื่อ: *วิวัฒน์ วิวัฒน์*
(นายประพัทธ์ กรังพานิชย์)
ผู้อำนวยการสิ่งแคว้น บริษัท วิศวกรรมโยธา เอ็ม.บี.อี. จำกัด
SEA CONSULT ENGINEERING CO., LTD.
เลขที่ 2557


AYARA	ARCHITECT :	STRUCTURAL ENGINEERS :	SANITARY ,M&E ENGINEERS :	PROJECT :	REVISION NO. _	SHEET NO
	นายสรสิทธิ์ สิงห์นาถ ภ-สถ. 6497	นายไกรทอง ชัยศิริวิวัฒน์ ภษ. 5672		โรงแรมไอยรา กมลลา รีสอร์ท แอนด์ สปา		38/50
	<i>วิวัฒน์ วิวัฒน์</i>	<i>ไกรทอง ชัยศิริวิวัฒน์</i>		OWNER :	SCALE 1 : 150	TOTAL
				บจก. เซ้าท์เทิร์น แลนด์ ดีเวลลอปเม้นท์	DATE :	-
				SHOWN :		
				STAFF OFFICE		
				UPPER FLOOR PLAN		

1 1.2 1.3 2 2.1 3 4 5

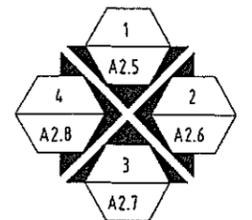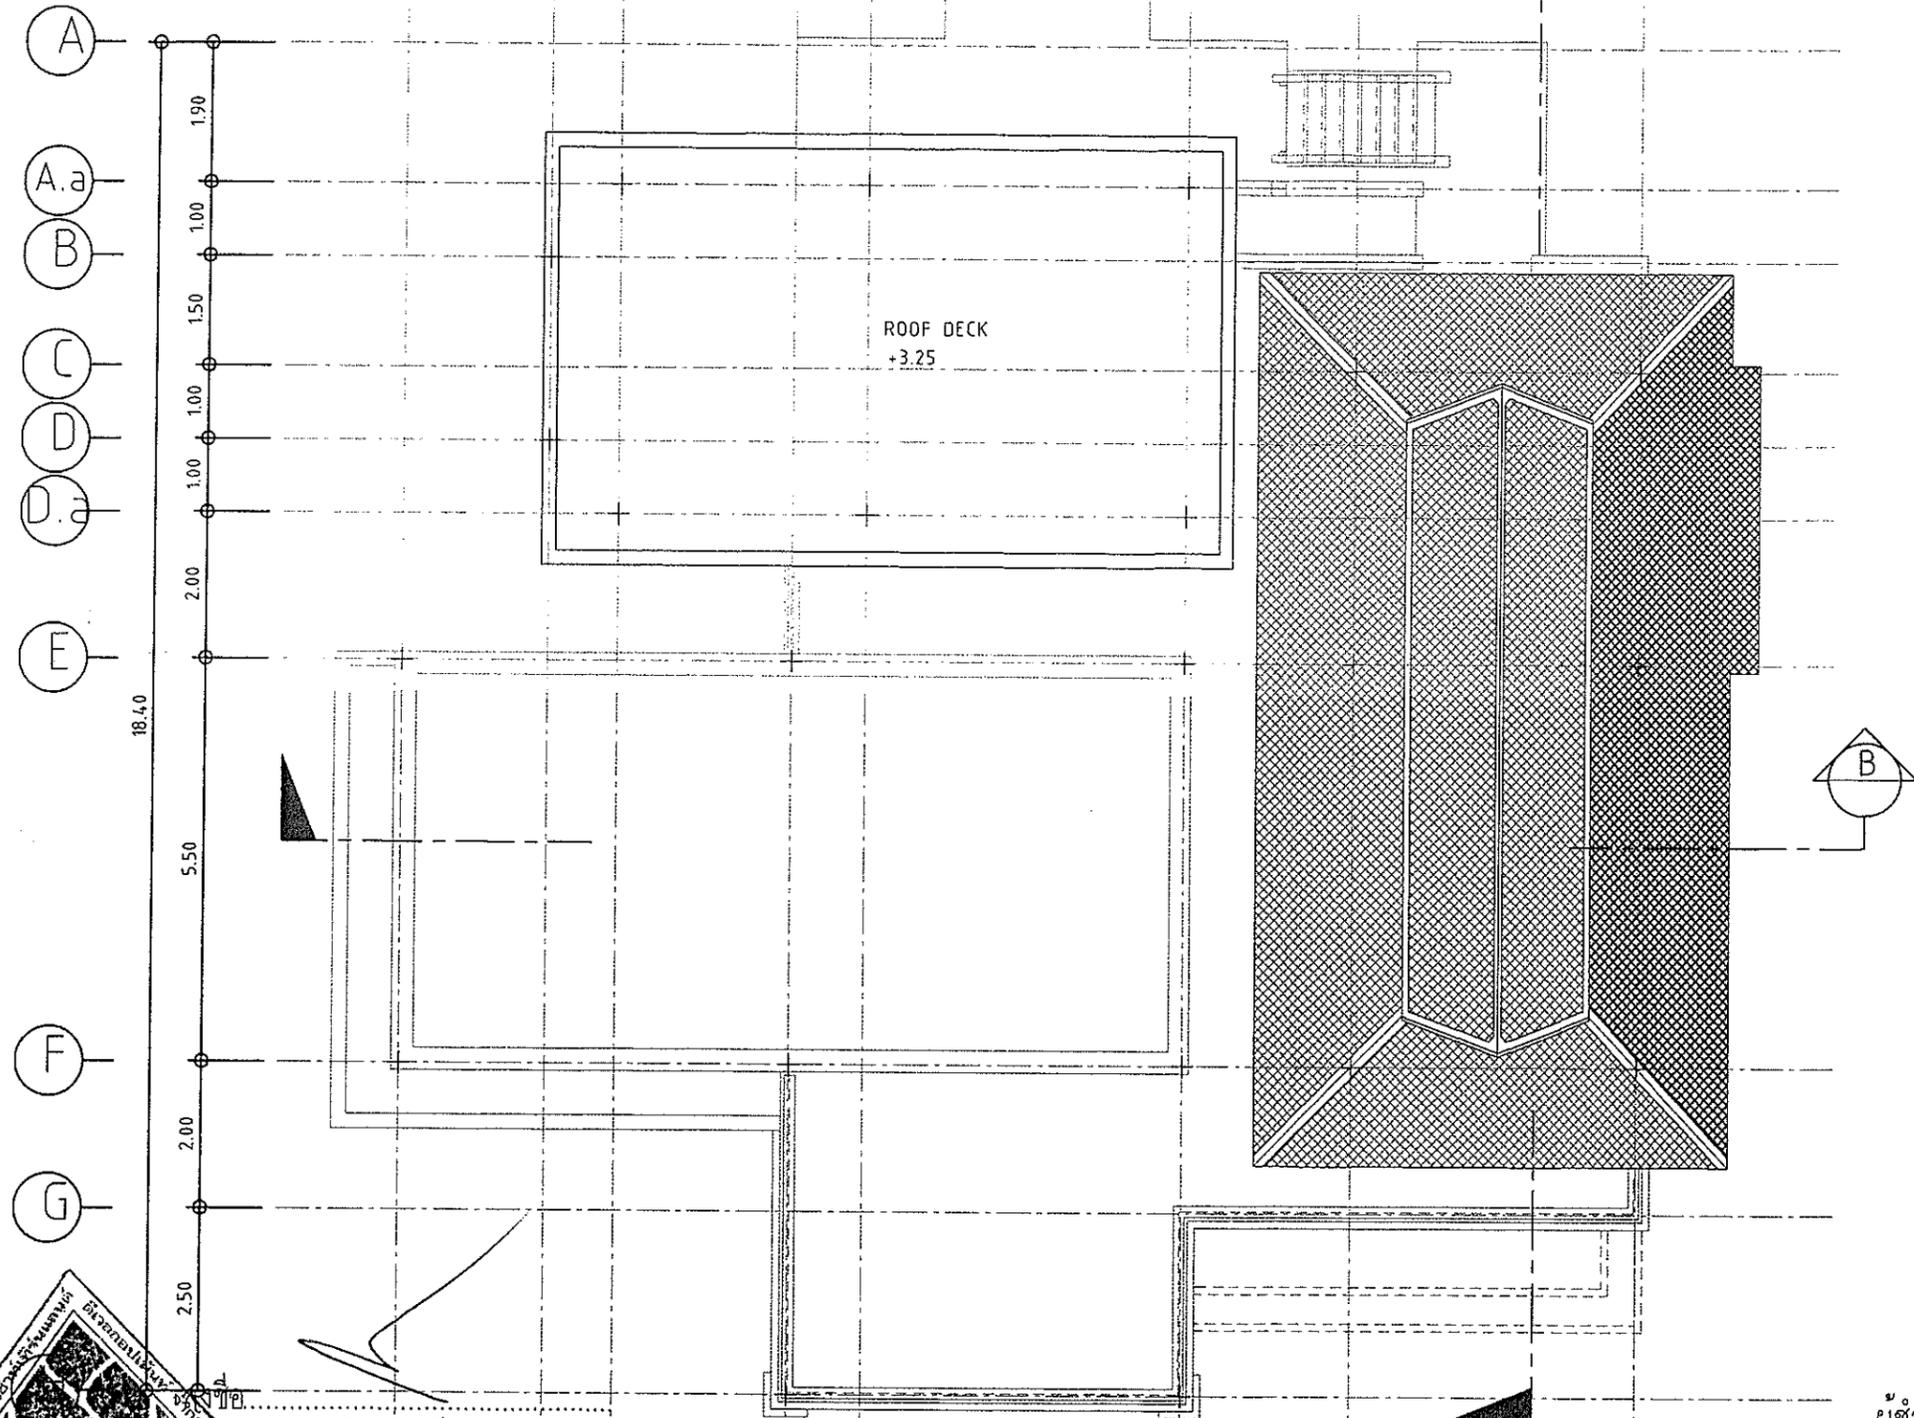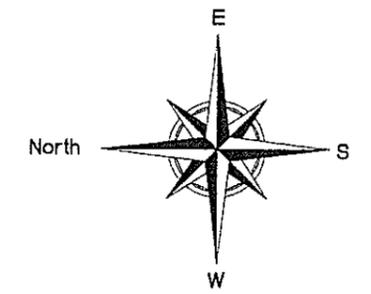

ROOF PLAN
SCALE 1 : 150

ELEVATION REFERENCE


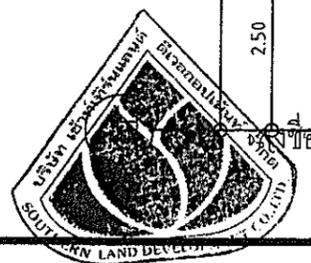


(นายวิระศักดิ์ ศิริหวังสันติ)
เจ้าของโครงการ


รูปที่ 19 แปลนพื้นที่หลังคาของอาคาร 10

ลงชื่อ *สมพงษ์ นิมิตน์*
(นายสมพงษ์ นิมิตน์)
SEA CONSULT
ENGINEERING CO., LTD.
ผู้ชำนาญการสิ่งแวดล้อม
วันที่ 16 มิถุนายน 2557


AYARA	ARCHITECT :	STRUCTURAL ENGINEERS :	SANITARY ,M&E ENGINEERS :	PROJECT : โรงแรมไอยรา กมลลา รีสอร์ท แอนด์ สปา	REVISION NO. _	SHEET NO
	นายสรสิทธิ์ สิงห์นาถ ภ-สถ. 6497	นายไกรทอง ชัยศิริวรรณทร์ ภช. 15672		OWNER : บจก. เซ้าท์เทิร์น แลนด์ ดีเวลลอปเม้นท์		39/50
	<i>Signature</i>	<i>Signature</i>		SHOWN : STAFF OFFICE ROOF PLAN	SCALE 1 : 150	TOTAL
					DATE :	-

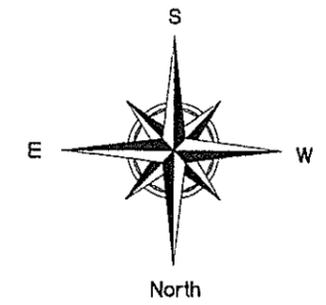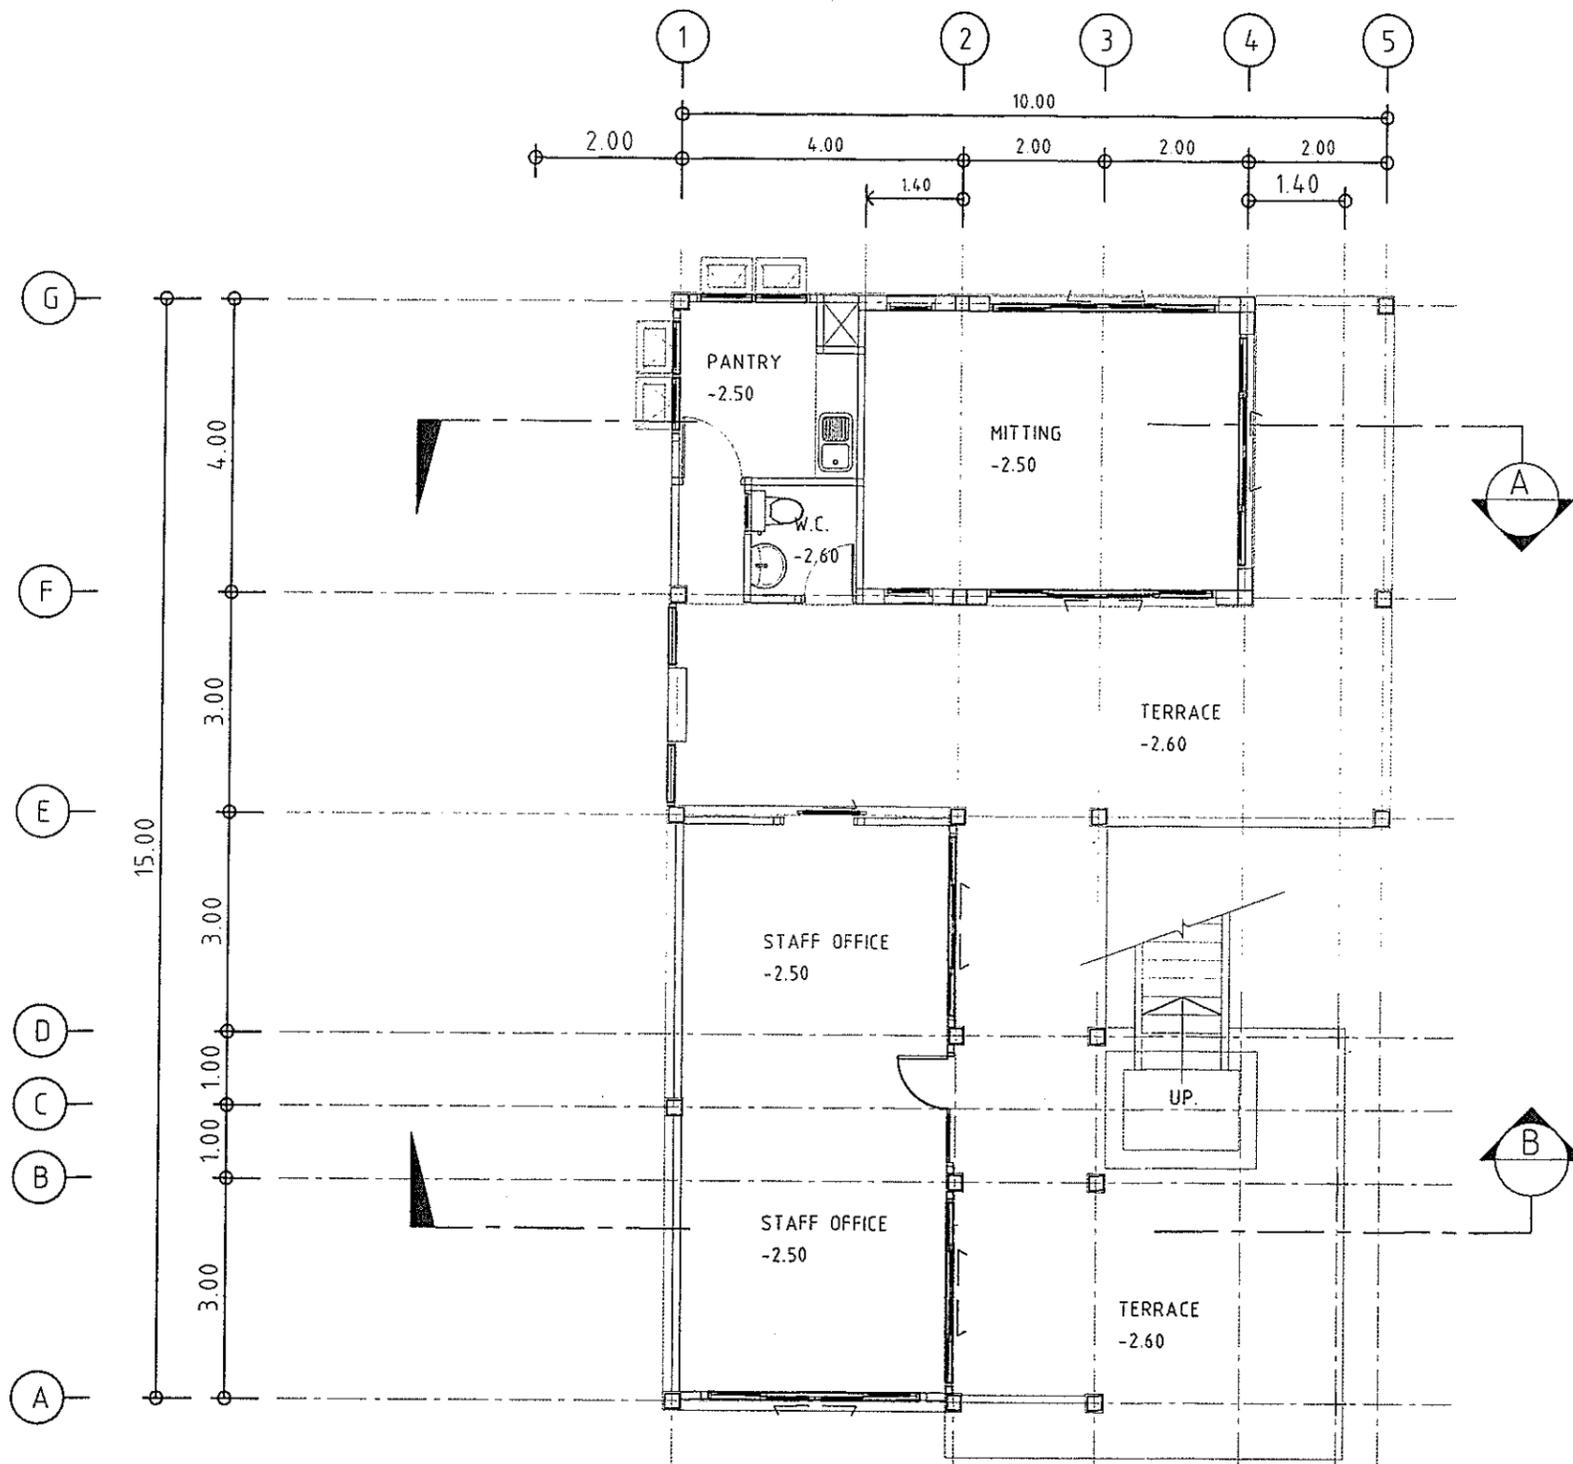

LOWER FLOOR PLAN
SCALE 1 : 150

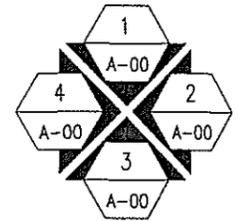


ELEVATION REFERENCE

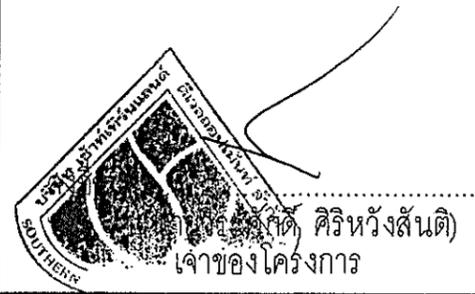



ลงชื่อ... *เชษฐา วัฒนานนท์*
SEA CONSULT
 ENGINEERING CONSULTANTS
 ผู้ชำนาญการสิ่งแบริษัทยาสูบ/บริษัทซี.เค.ซี.เอ.เอ็น.ซี.บี. จำกัด
 วันที่ 16 มิถุนายน 2557

รูปที่ 20 แบบแปลนชั้นล่างของอาคารติดต่อสอบถาม/สำนักงานใหญ่

AYARA	ARCHITECT :	STRUCTURAL ENGINEERS :	SANITARY ,M&E ENGINEERS :	PROJECT : โรงแรมไอยรา กมลลา รีสอร์ท แอนด์ สปา	REVISION NO. _	SHEET NO
	นายสรสิทธิ์ ลิ่งหนาค ภ-สถ. 6497 <i>สรสิทธิ์ ลิ่งหนาค</i>	นายไกรทอง ชัยศิริภรณ์ ภช. 15672 <i>ไกรทอง ชัยศิริภรณ์</i>		OWNER : บจก. เซ้าท์เทิร์น แลนด์ ดีเวลลอปเม้นท์	SCALE 1 : 150	40/50
				SHOWN : INFORMATION AND STAFF OFFICE LOWER FLOOR PLAN	DATE :	TOTAL -

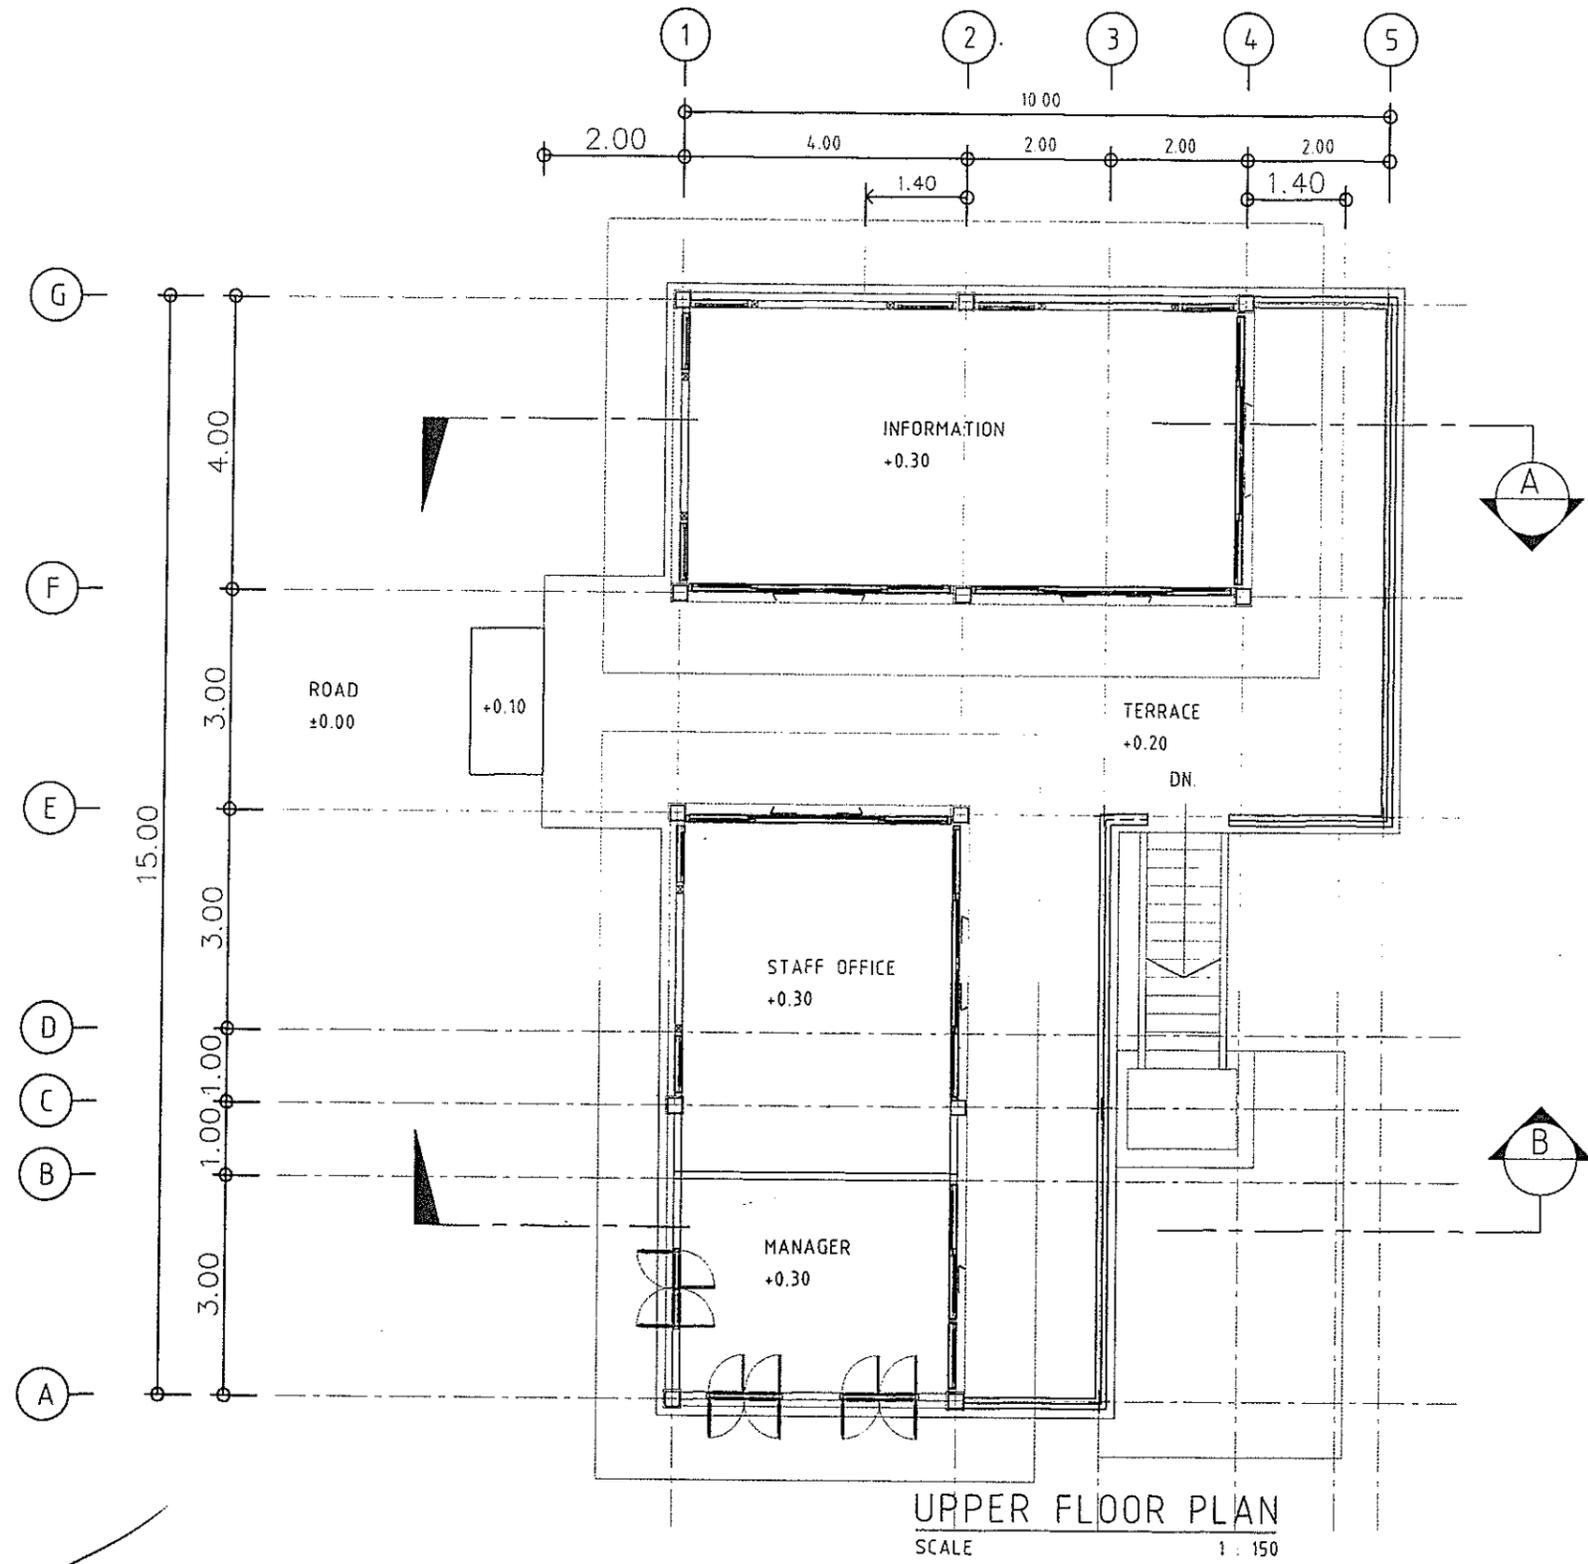

UPPER FLOOR PLAN
SCALE 1 : 150

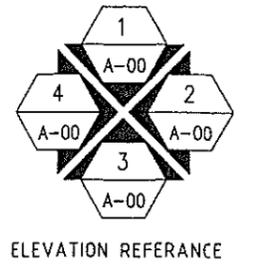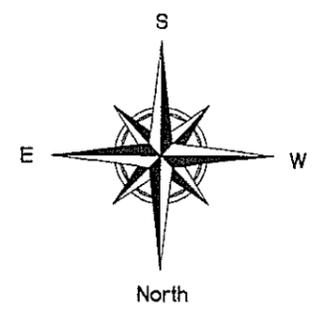

ARCHITECT :
นายสรสิทธิ์ สิงห์นาค ภ-สถ. 6497
[Signature]

STRUCTURAL ENGINEERS :
นายไกรทอง ชัยศิริวรรณทร์ ภช. 15672
[Signature]



SANITARY ,M&E ENGINEERS :

PROJECT : โรงแรมไอยรา กมลา รีสอร์ท แอนด์ สปา
OWNER : บจก. เซ้าท์เทิร์น แลนด์ ดีเวลลอปเม้นท์
SHOWN : INFORMATION AND STAFF OFFICE
UPPER FLOOR PLAN


REVISION NO. _
SHEET NO 41/50
SCALE 1 : 150
DATE :
TOTAL -

รูปที่ 21 แบบแปลนชั้นบนของอาคารติดต่อสอบถาม/สำนักงานใหญ่

ลงชื่อ... *[Signature]*
(นาย) วิศวกร...
ผู้อำนวยการสิ่งแวดล้อม...
SEA CONSULT ENGINEERING CO., LTD.
วันที่ 16 มิถุนายน 2557

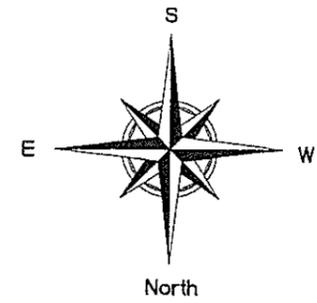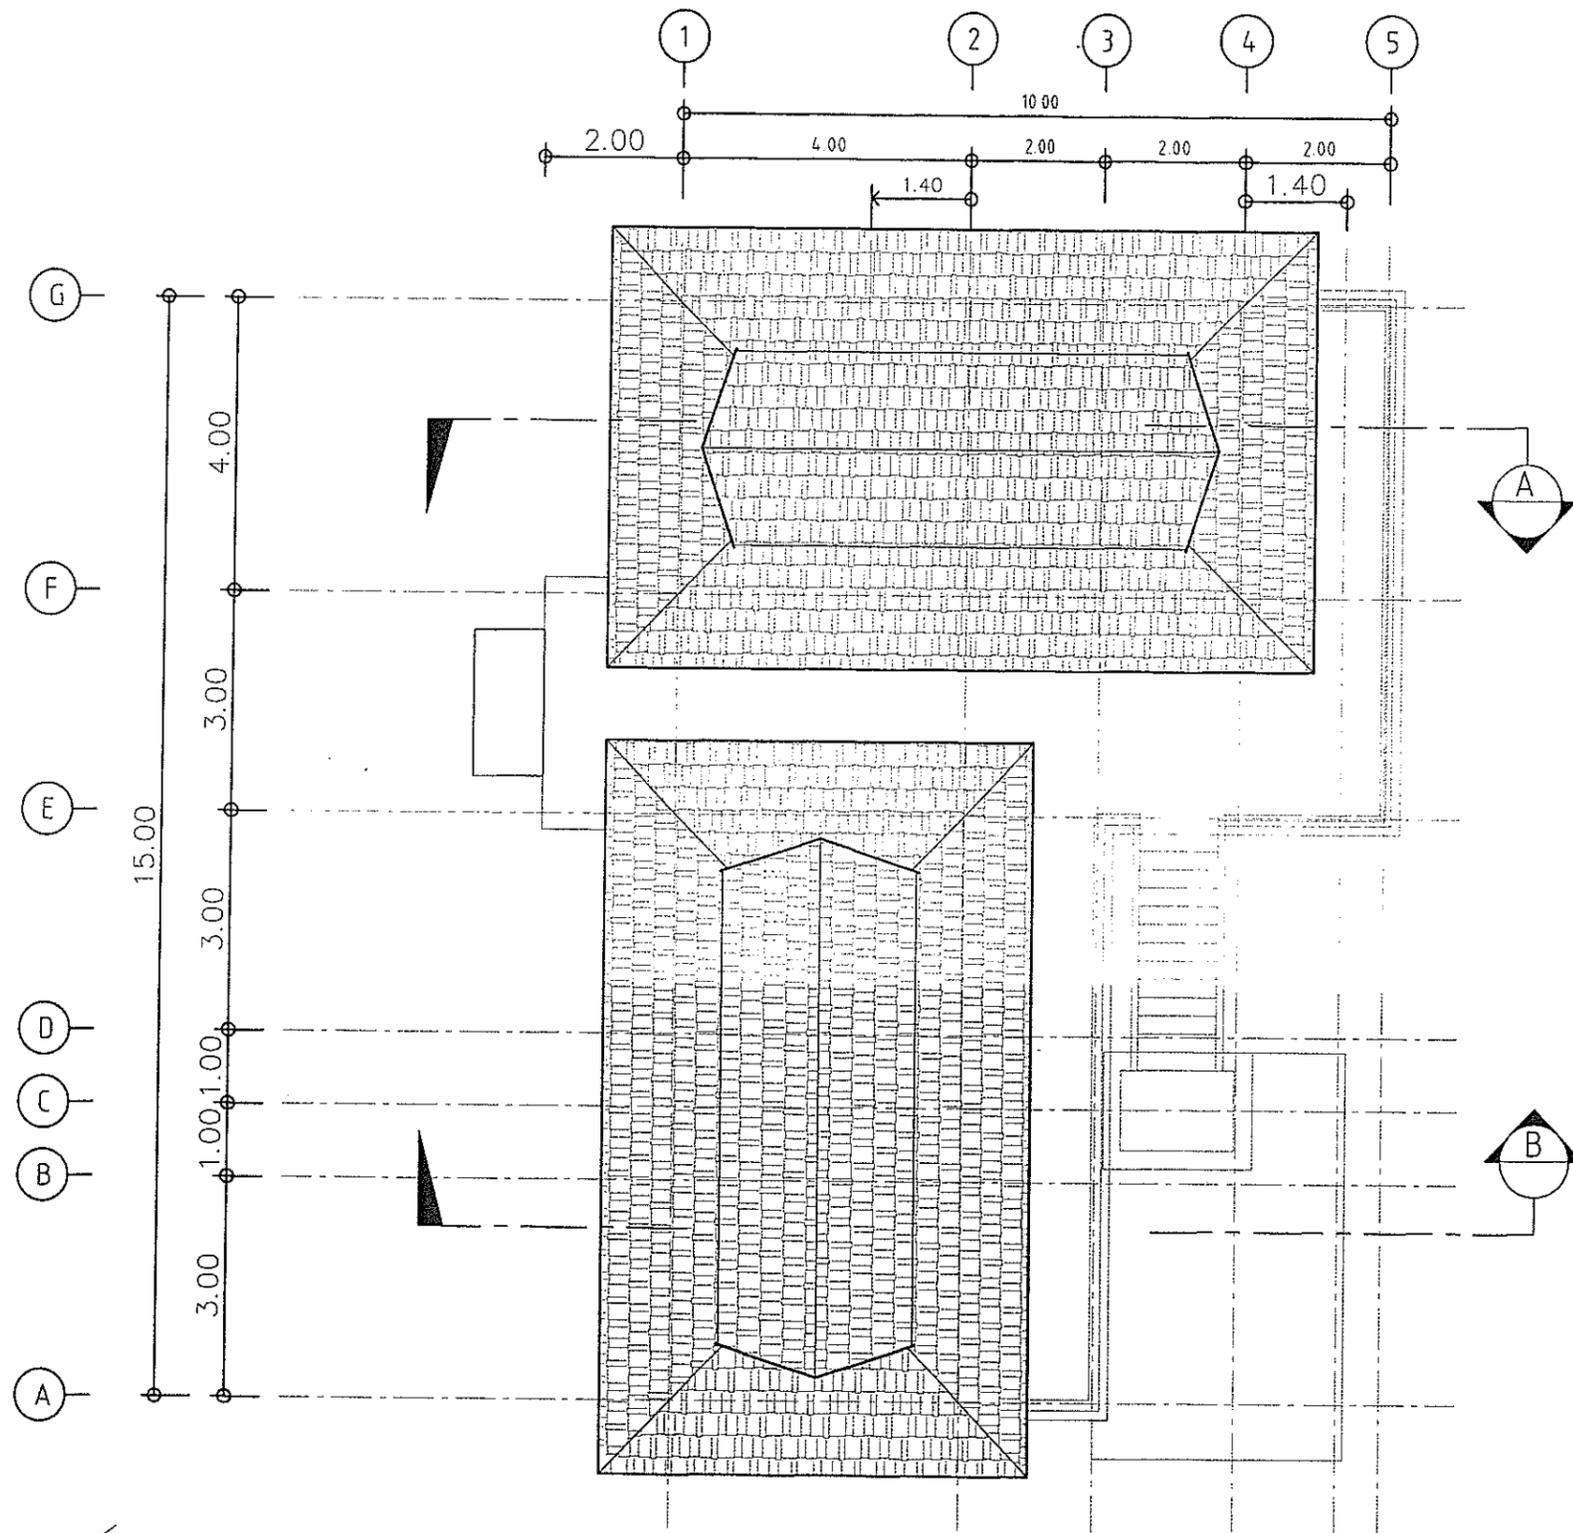

ROOF PLAN
SCALE 1 : 150

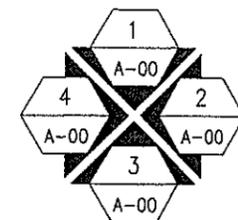

ลงชื่อ: สถาปนิก ELEVATION REFERENCE


(นายประพัทธ์ กรังพานิชย์)
ผู้อำนวยการสิ่งแวดล้อม/บริษัท ซี.คอนซัลท์ เอ็นจิเนียริง จำกัด
16 มิถุนายน 2557
SEA CONSULT ENGINEERING CO., LTD.

ลงชื่อ: สถาปนิก
(นายศักดิ์ ศิริหวังสันติ)
วิศวกร

รูปที่ 22 แบบแปลนชั้นหลังคาของอาคารติดต่อสอบถาม/สำนักงานใหญ่



ARCHITECT :	STRUCTURAL ENGINEERS :	SANITARY ,M&E ENGINEERS :	PROJECT : โรงแรมไอยรา กมลลา รีสอร์ท แอนด์ สปา	REVISION NO. _	SHEET NO
นายสรสิทธิ์ สิงห์นาถ ภา-สถ. 6497	นายไกรทอง ชัยศิริโรจน์ทร ดย. 15672		OWNER : บจก. เซ้าท์เทิร์น แลนด์ ดีเวลลอปเม้นท์		42/50
			SHOWN : INFORMATION AND STAFF OFFICE	SCALE 1 : 150	TOTAL
			ROOF PLAN	DATE :	-

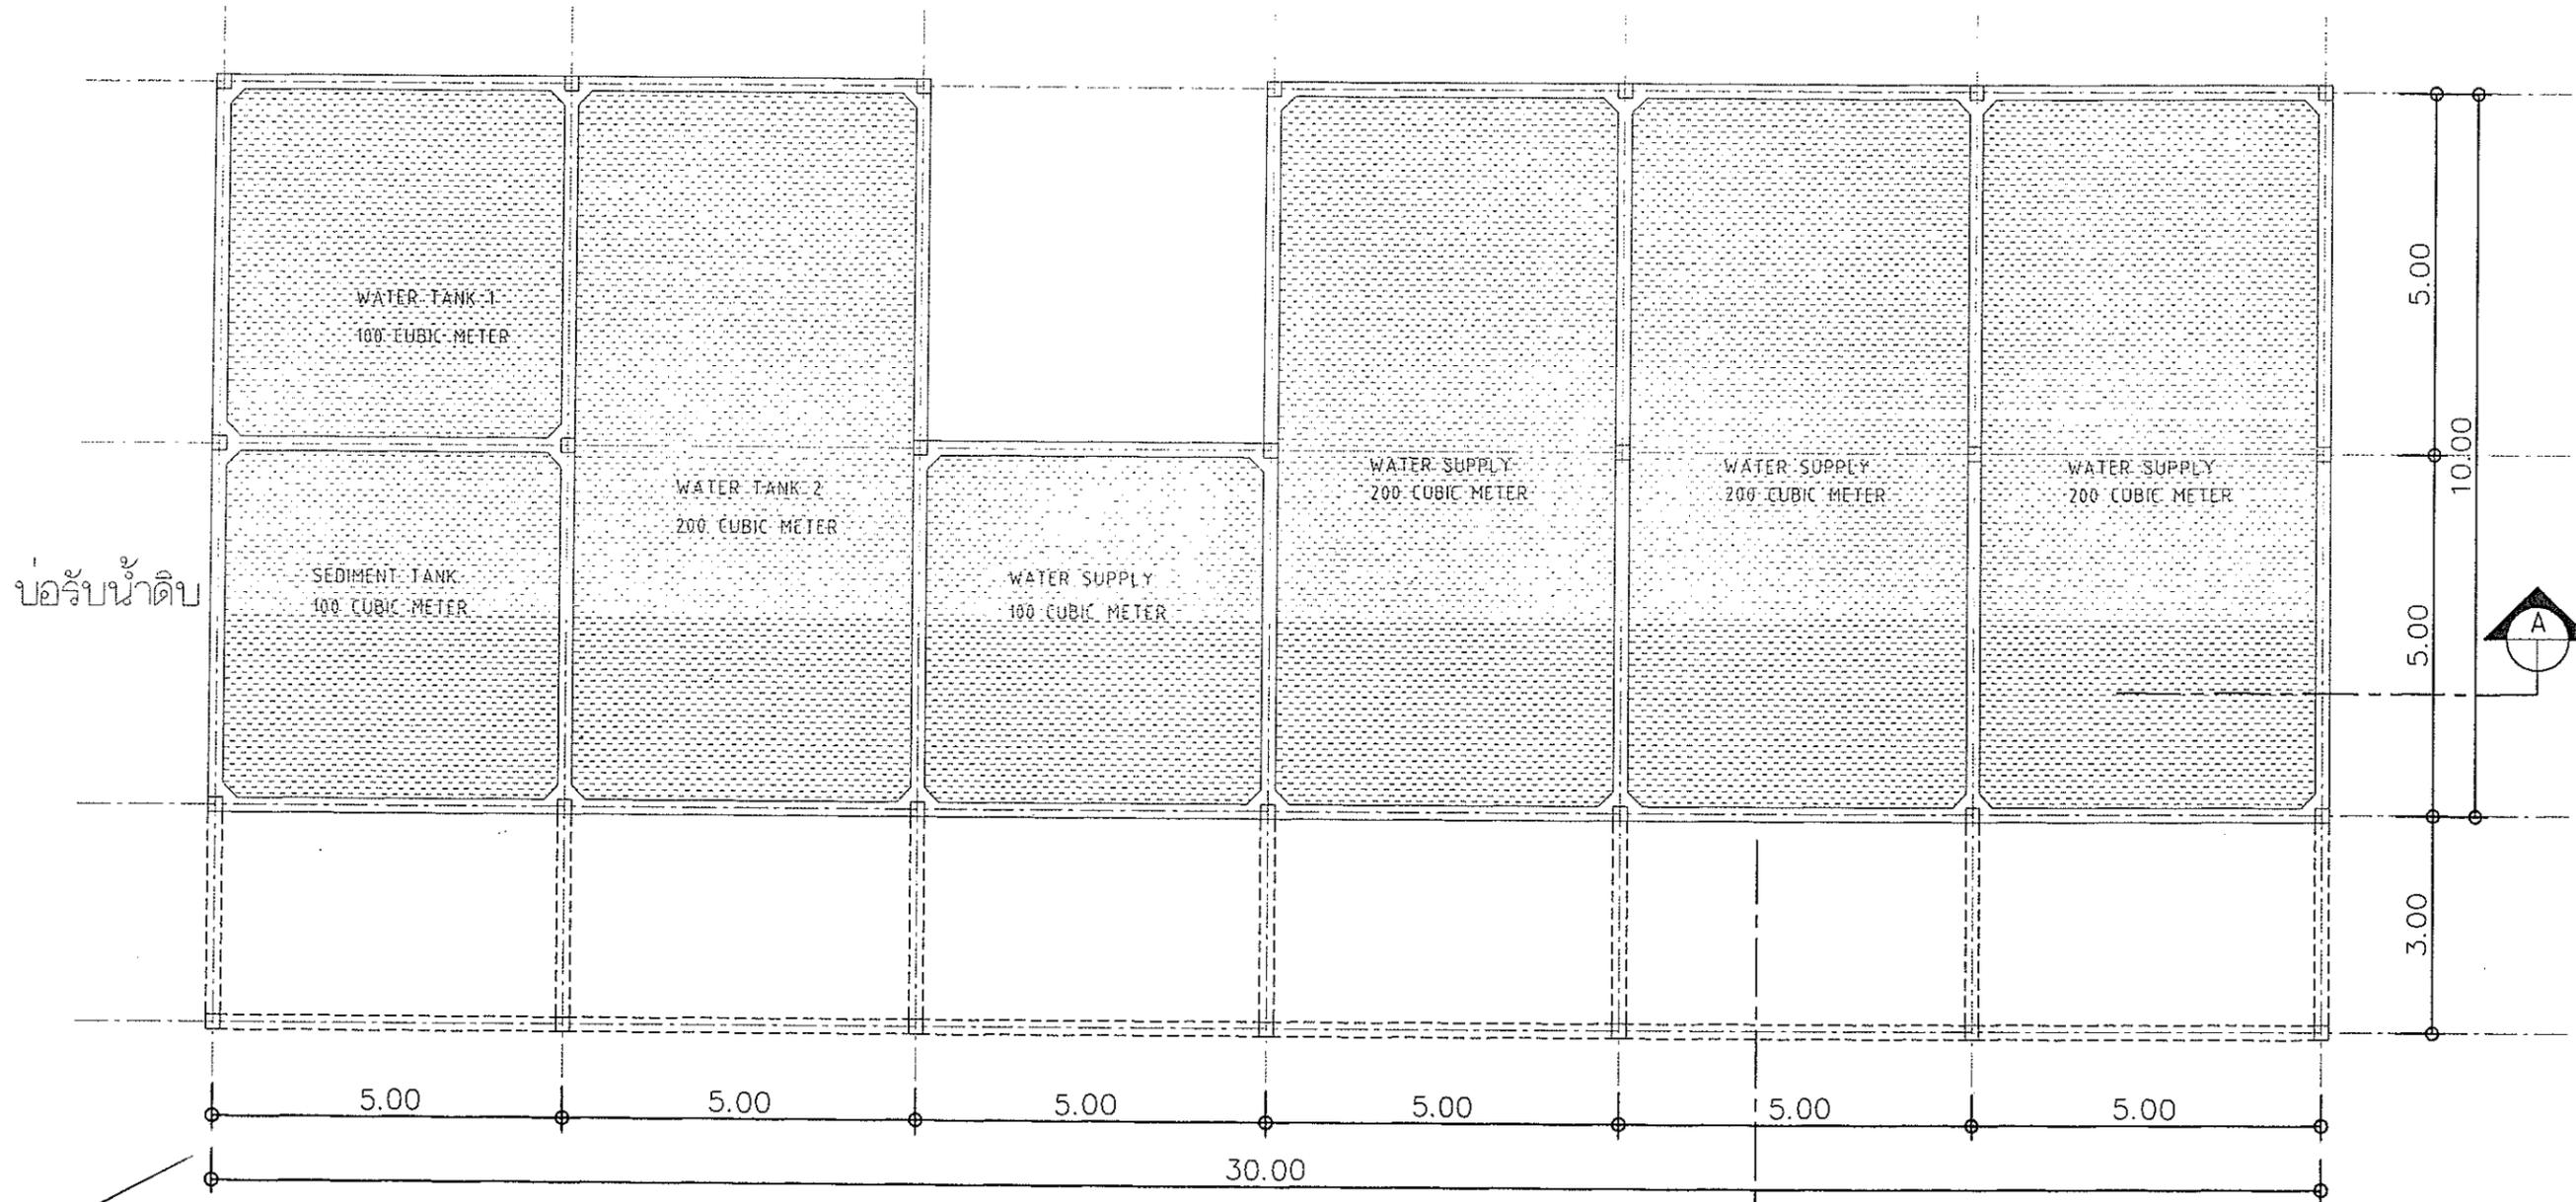

บ่อรับน้ำดิบ


WATER TANK PLAN
SCALE 1 : 150

รูปที่ 23 แบบแปลนอาคาร Water Tank

ลงชื่อ ปณิศา นันทน
(นายประพัทธ์ กรังพานิชย์)
ผู้ชำนาญการสิ่งแวดล้อม/บริษัท ซี คอนซัลท์ เอ็นจิเนียริง จำกัด
วันที่ 16 มีนาคม 2556
SEA CONSULT ENGINEERING CO., LTD.

ลงชื่อ ศักดิ์ ศิริหวังสันติ
วิศวกร
AYARA

AYARA ARCHITECT : นายสรสิทธิ์ สิงห์นาค ภ-สถ. 6497 	STRUCTURAL ENGINEERS : นายไกรทอง ชัยศิริวัชรินทร์ ภษ. 5672 	SANITARY ,M&E ENGINEERS : 	PROJECT : โรงแรมไอยรา กมลา รีสอร์ท แอนด์ สปา	REVISION NO. _	SHEET NO
			OWNER : บจก. เซ้าท์เทิร์น แลนด์ ดีเวลลอปเม้นท์	SCALE 1 : 150	43/50
SHOWN : WATER TANK PLAN DETAIL			DATE :	TOTAL	-

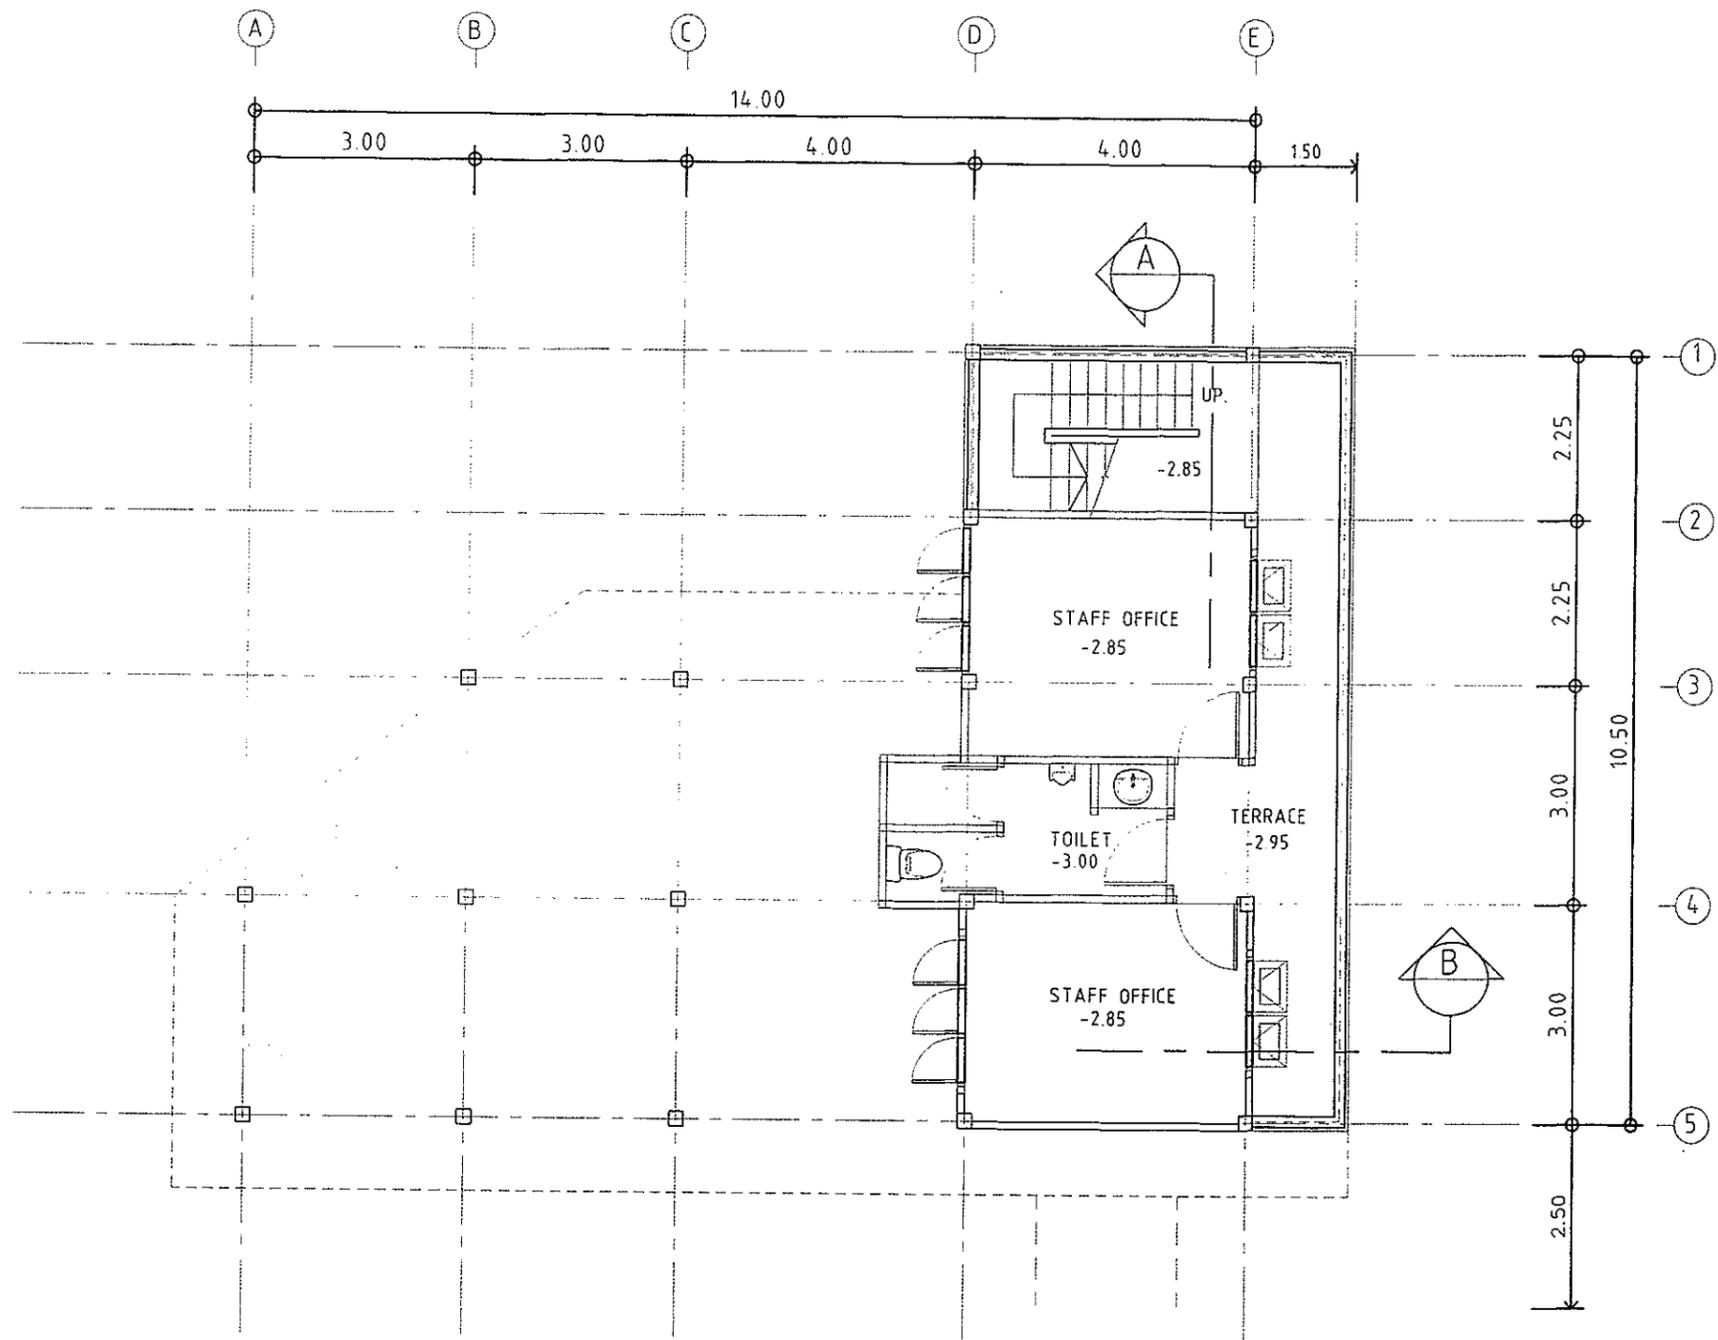

LOWER FLOOR PLAN
SCALE 1 : 150

รูปที่ 24 แบบแปลนชั้นล่างของอาคาร M&E and Staff Office


ลงชื่อ สถาปนิก/วิศวกร
(นายประพัทธ์ อึ้งษาวิเศษ)
ผู้ชำนาญการสิ่งแวดล้อม บริษัท ศรีสวัสดิ์ เอนจิเนียริง จำกัด
วันที่ 16 มิถุนายน 2557

SEA CONSULT ENGINEERING CO., LTD.



AYARA

ARCHITECT :	STRUCTURAL ENGINEERS :	SANITARY ,M&E ENGINEERS :	PROJECT : โรงงานโยธยา กมลา ซีลอร์ท แอนด์ ลปา	REVISION NO. _	SHEET NO
นายสรสิทธิ์ สิงหนาค ภ-สถ. 6497	นายไกรทอง ชัยศิริวิไลนทร ภย. 15672		OWNER : บจก. เข้าท่าเทีร์น แลนด์ ดีเวลลอปเม้นท์		44/50
<i>(Signature)</i>	<i>(Signature)</i>		SHOWN : M&E AND STAFF OFFICE LOWER FLOOR PLAN	SCALE 1 : 150	TOTAL
				DATE :	-

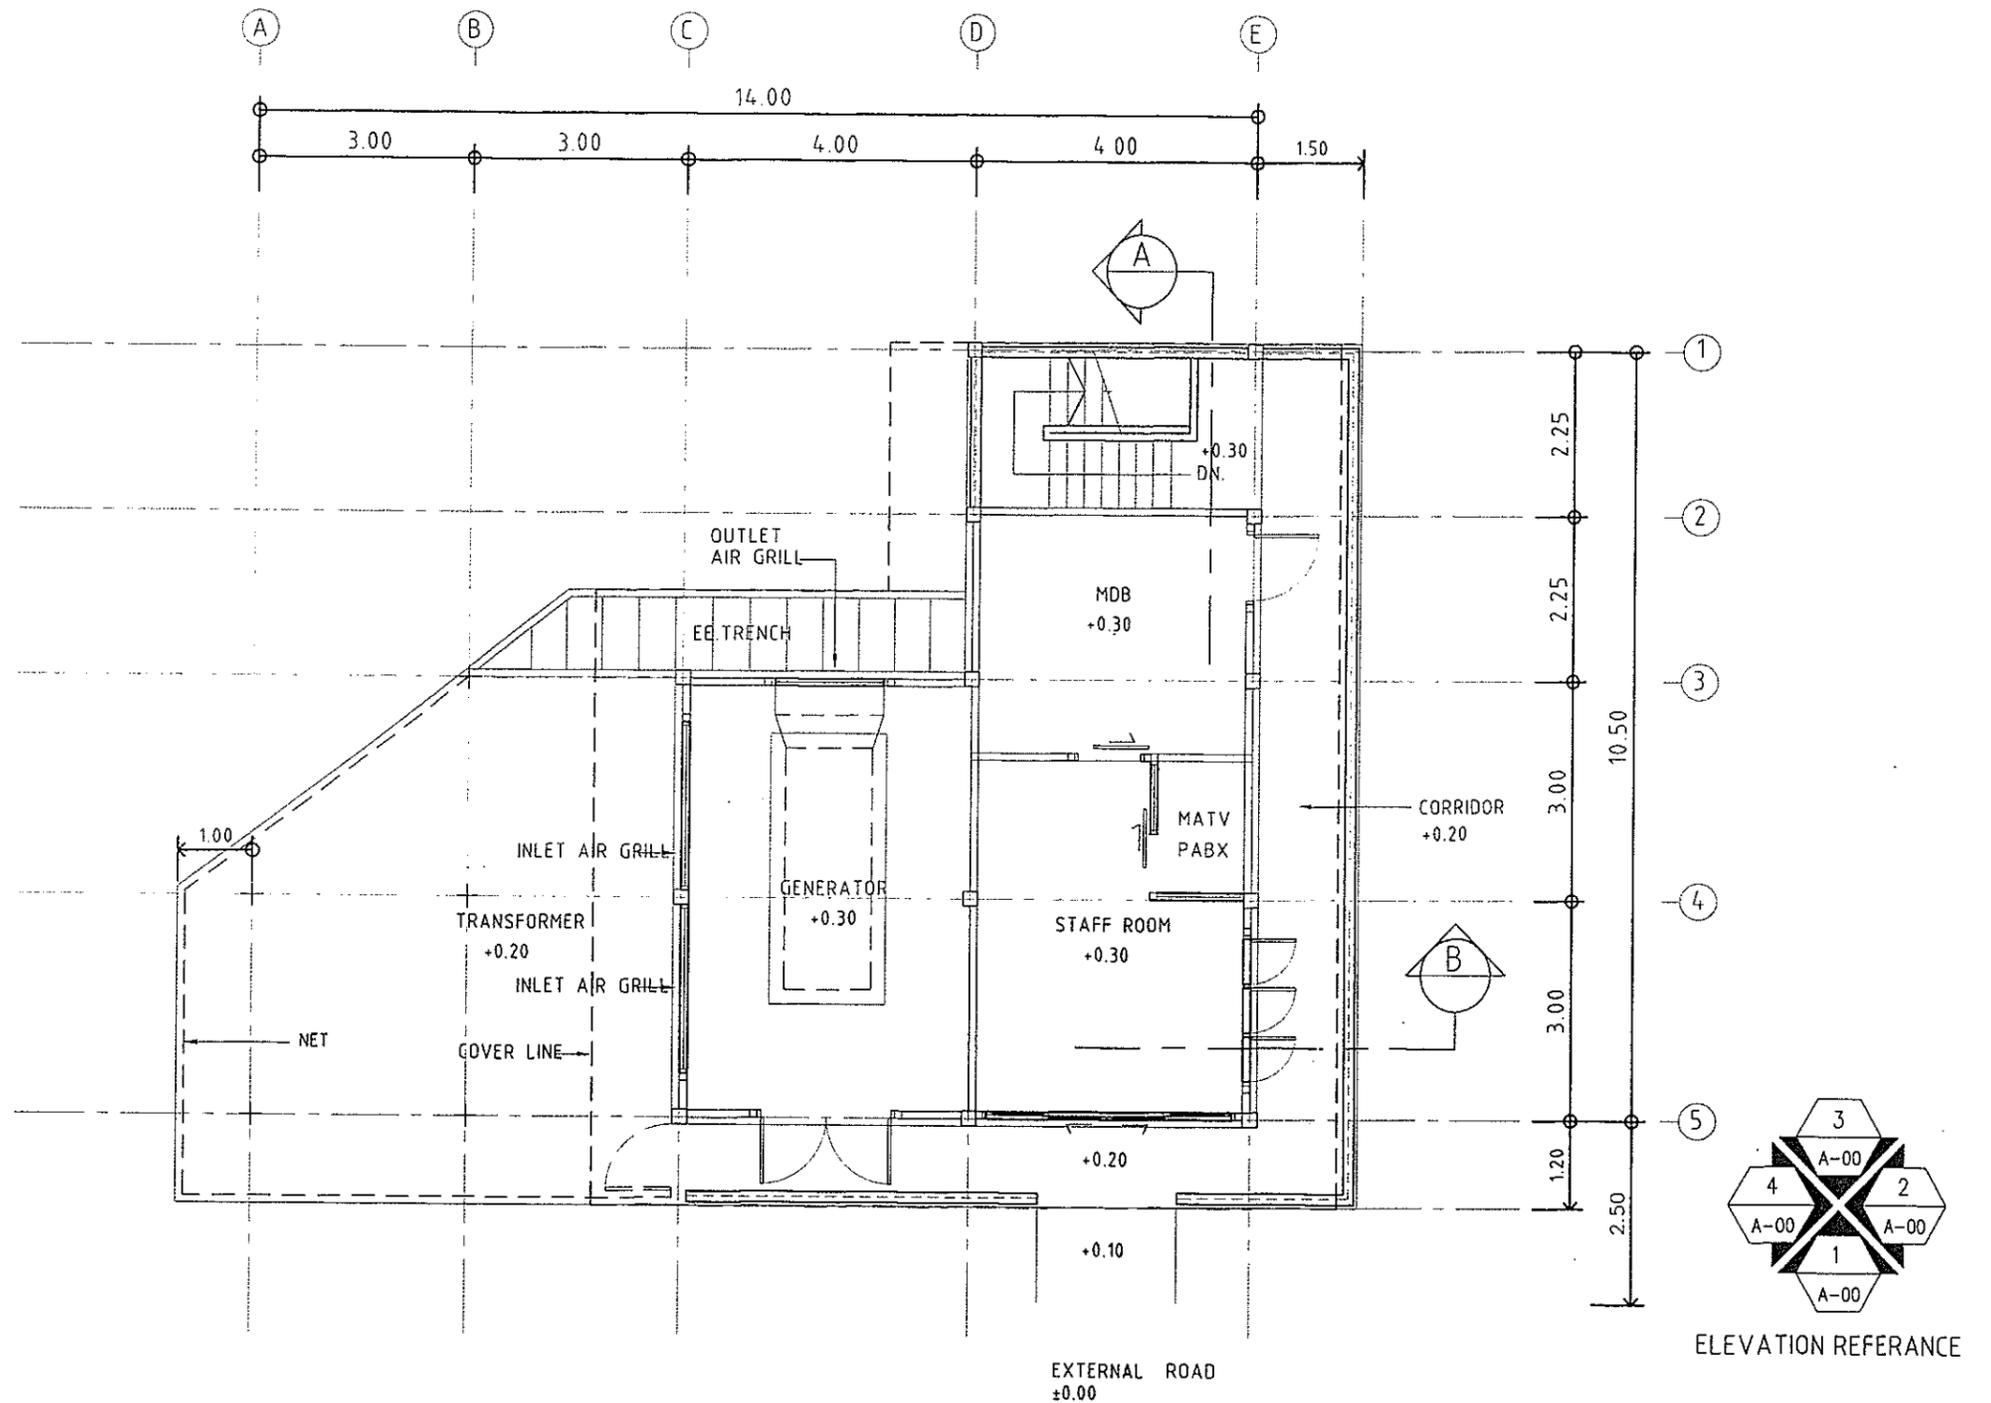


GROUND FLOOR PLAN
SCALE 1 : 150

รูปที่ 25 แบบแปลนชั้นบนของอาคาร M&E and Staff Office


ลงชื่อ *พงษ์ศักดิ์ ศิริหวังสันติ*
(นายประพัทธ์ กรังพานิชย์)
ผู้อำนวยการสิ่งแวดล้อม บริษัท จี. คอนสัลท์ เอ็นจิเนียริง จำกัด
วันที่ 16 มิถุนายน 2557
SEA CONSULT ENGINEERING CO., LTD.



AYARA ARCHITECT : นายสรสิทธิ์ สิงห์นาถ ภ-สถ. 6497 <i>สรสิทธิ์ สิงห์นาถ</i>	STRUCTURAL ENGINEERS : นายไกรทอง ชัยศิริวิวัฒน์ ภข. 15672 <i>ไกรทอง ชัยศิริวิวัฒน์</i>	SANITARY ,M&E ENGINEERS : <i>[Signature]</i>	PROJECT : โรงแรมไอยรา กมลา รีสอร์ท แอนด์ สปา OWNER : บจก. เซ้าท์เทิร์น แลนด์ ดีเวลลอปเม้นท์ SHOWN : M&E AND STAFF OFFICE GROUND FLOOR PLAN	REVISION NO. - SCALE 1 : 150 DATE :	SHEET NO 45/50 TOTAL -
			นายสรสิทธิ์ สิงห์นาถ ภ-สถ. 6497 นายไกรทอง ชัยศิริวิวัฒน์ ภข. 15672		

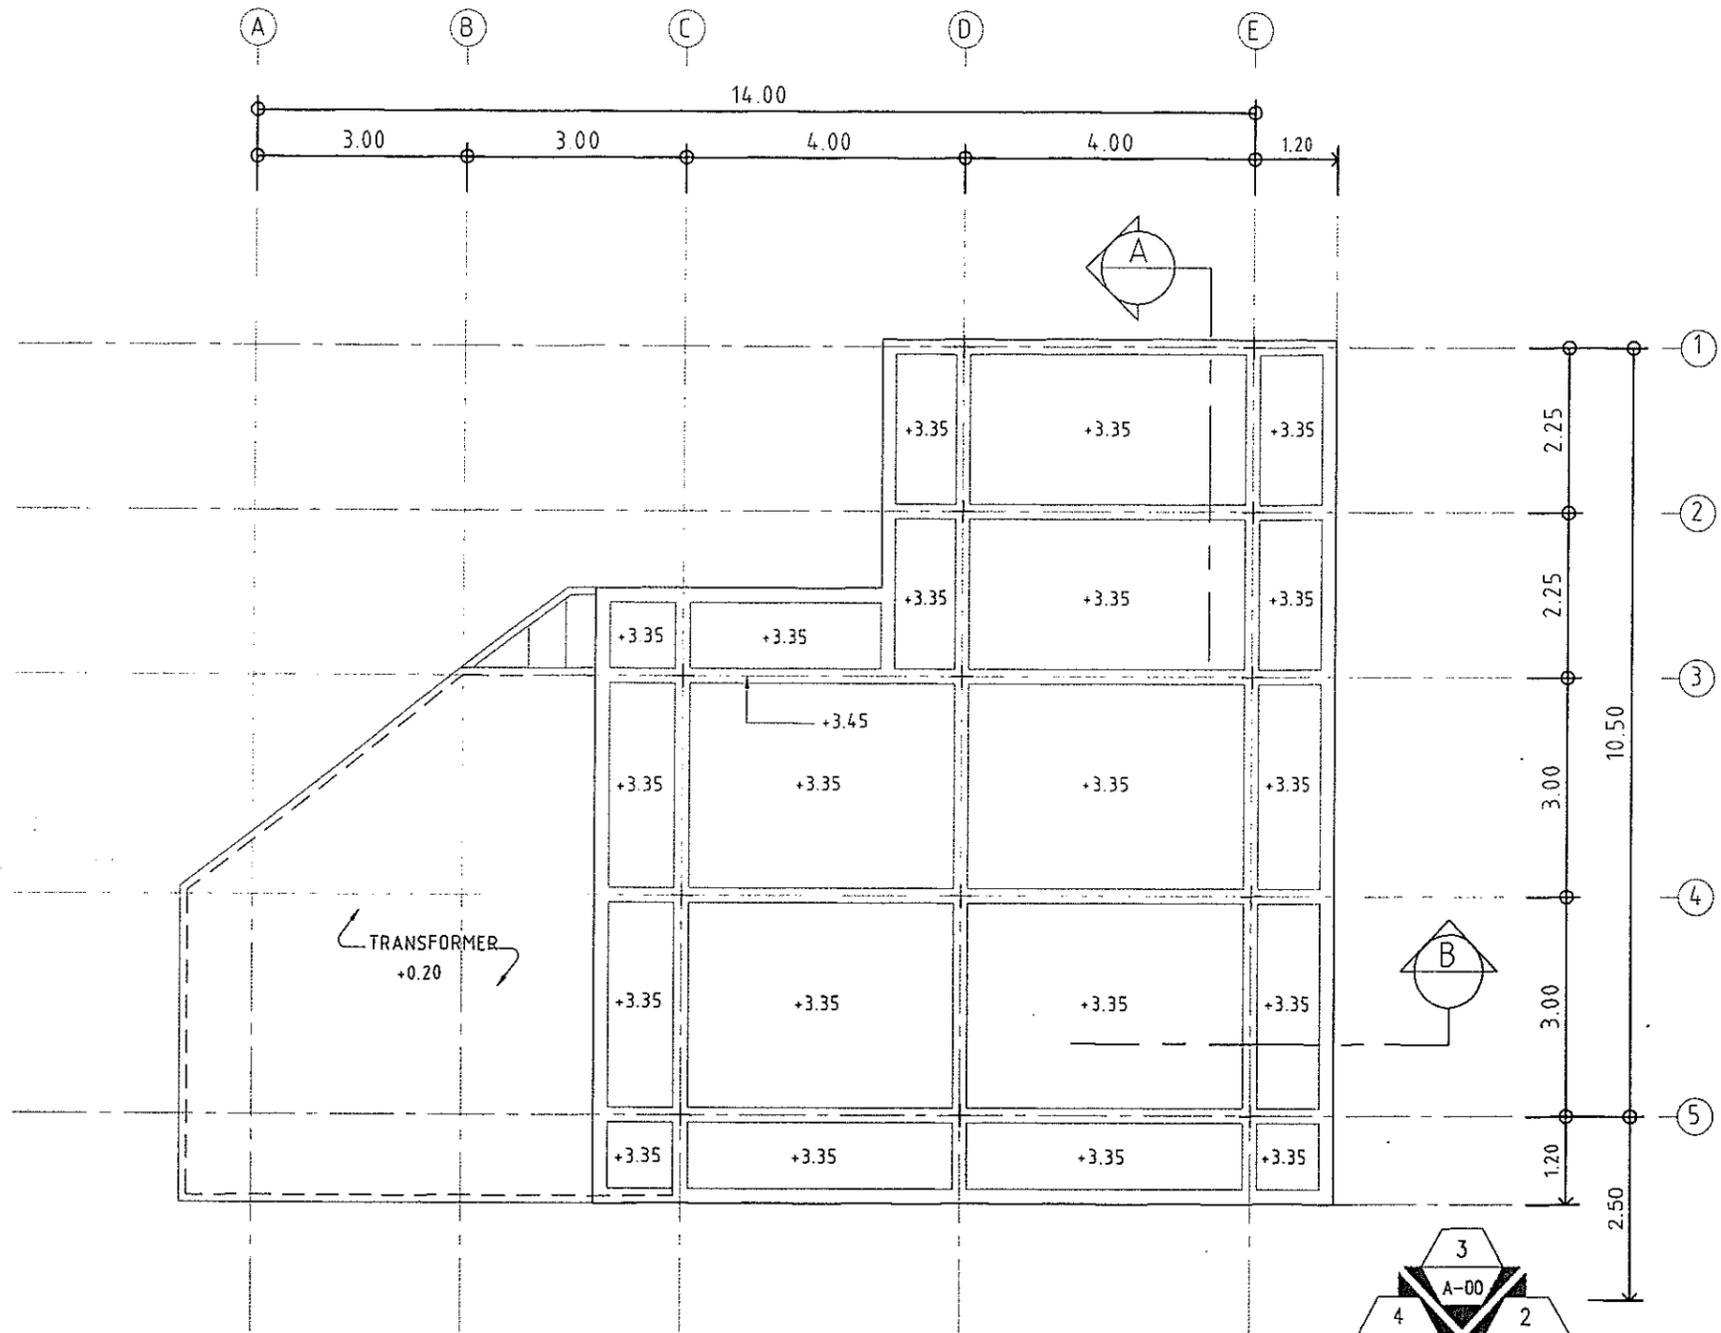

ROOF DECK PLAN
SCALE 1 : 150

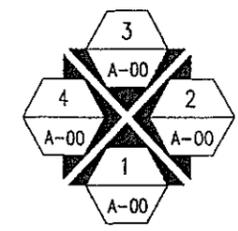



ELEVATION REFERENCE

ลงชื่อ *ดร. นริศนา*
(นายประพัทธ์ กรังพานิชย์)
ผู้อำนวยการสิ่งแวดล้อม บริษัท **SEA CONSULT ENGINEERING CO., LTD.** จำกัด


รูปที่ 26 แบบแปลนชั้นหลังคาของอาคาร M&E and Staff Office



AYARA นายสรสิทธิ์ สิงห์นาถ ภา-สถ. 6497 <i>Sr. Srithee Singsanad</i>	ARCHITECT : นายสรสิทธิ์ สิงห์นาถ ภา-สถ. 6497	STRUCTURAL ENGINEERS : นายไกรทอง ชัยศิริวิวัฒน์ ภษ. 15672 <i>Gr. T. Chaisirivithan</i>	SANITARY ,M&E ENGINEERS : <i>[Signature]</i>	PROJECT : โรงแรมไอยรา กมลา รีสอร์ท แอนด์ สปา OWNER : บจก. เซ้าท์เทิร์น แลนด์ ดีเวลลอปเม้นท์ SHOWN : M&E AND STAFF OFFICE ROOF DECK PLAN	REVISION NO. - SCALE 1 : 150 DATE :	SHEET NO 46/50 TOTAL -

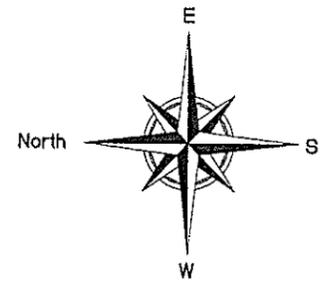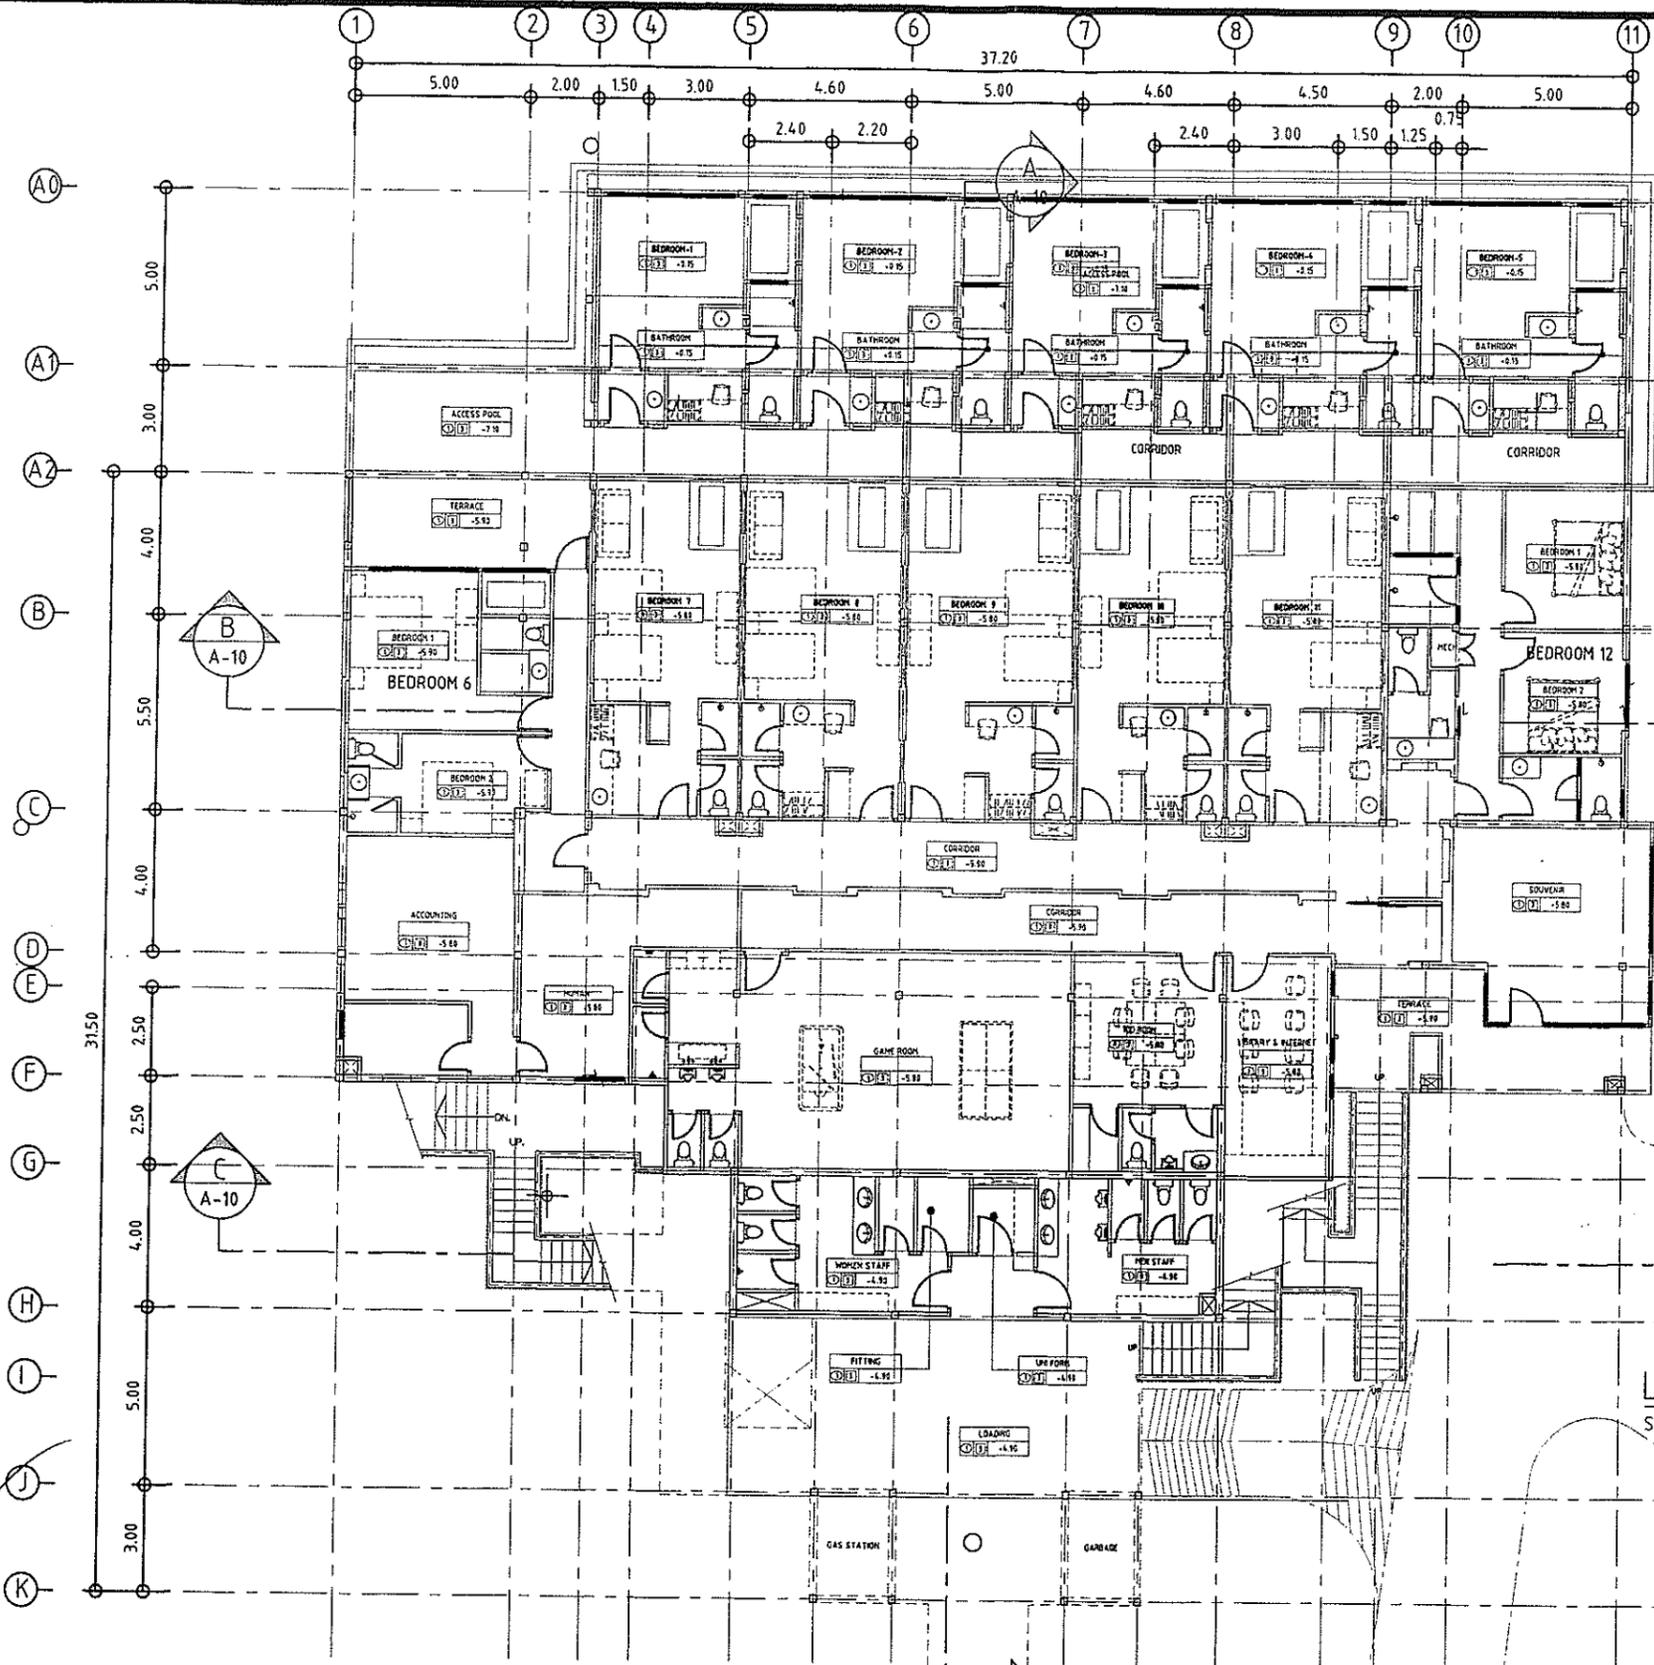

LOWER FLOOR PLAN
SCALE 1 : 200

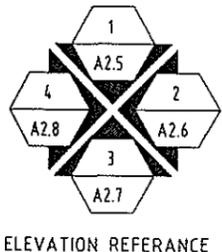



นายณรงค์ศักดิ์ ศิริหวังสันติ
วิศวกร

รูปที่ 27 แบบแปลนชั้นล่างของอาคารบริการและโรงแรม


ลงชื่อ... นายประพัทธ์ ภูริ่งพาณิชย์
(นายประพัทธ์ ภูริ่งพาณิชย์)
ผู้ชำนาญการสิ่งแวดล้อม บริษัท ซี.เอส.เอส. เอ็นจิเนียริ่ง จำกัด
วันที่ 16 มิถุนายน 2557

SEA CONSULT
ENGINEERING CO., LTD.

	ARCHITECT :	STRUCTURAL ENGINEERS :	SANITARY ,M&E ENGINEERS :	PROJECT : โรงแรมอโยธยา กมลา วิลล่า แอนด์ รีสอร์ท	REVISION NO. -	SHEET NO
	นายณรงค์ศักดิ์ ศิริหวังสันติ ภา-สถ. 6728	นายพรเทพ ลุขบรรเทิง ภย. 20425		OWNER : บจก. เซ้าท์เทิร์น แลนด์ ดีเวลลอปเม้นท์		47/50
				SHOWN : CLUBHOUSE LOWER FLOOR PLAN	SCALE 1 : 200	TOTAL
					DATE :	

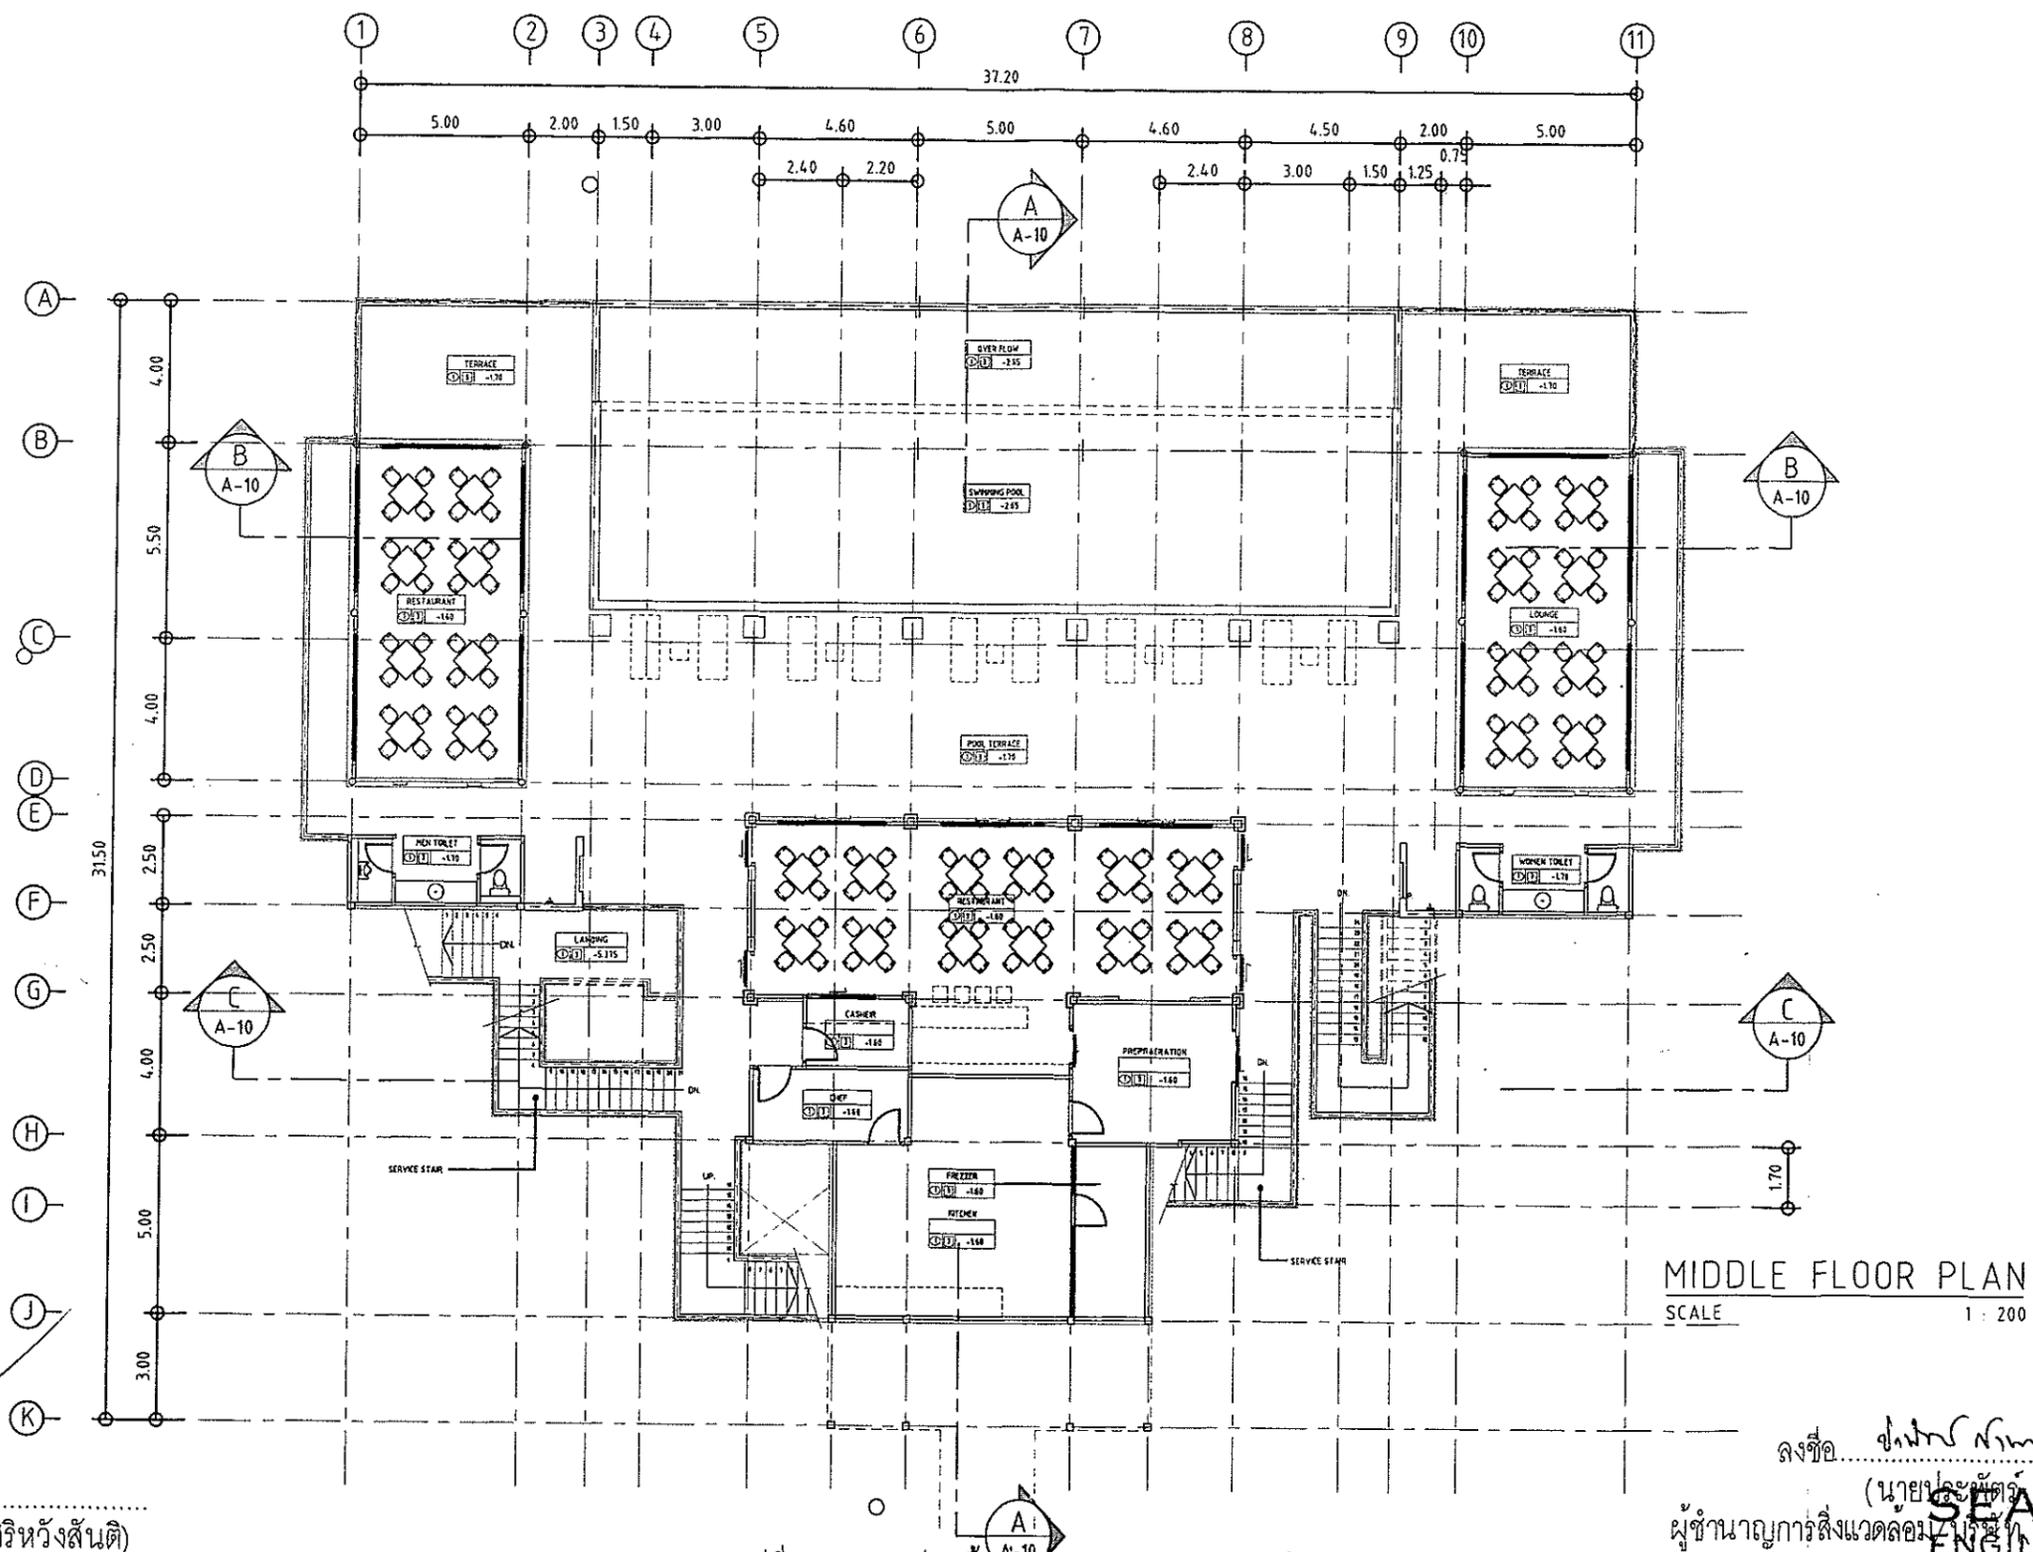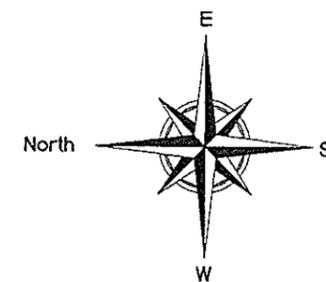

MIDDLE FLOOR PLAN
SCALE 1 : 200

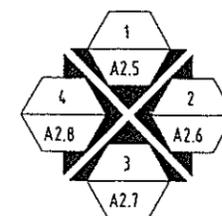

ELEVATION REFERENCE



รูปที่ 28 แบบแปลนชั้นที่ 2 ของอาคารบริการและโรงแรม

ลงชื่อ สถาปนิก/วิศวกร
(นายประจักษ์ ทรัพย์วิเศษ)
ผู้ชำนาญการสิ่งแวดล้อม
SEA CONSULT ENGINEERING
วันที่ 16 มิถุนายน 2557




ประจักษ์ ศิริหรั่งสันติ
สถาปนิก/วิศวกร

AYARA นายณรงค์ศักดิ์ ภูธัญทรัพย์ ภ-สถ. 6728	ARCHITECT : <u>Prachit Sirirangsan</u> นายพชรเทพ ลุขประจักษ์ ภย. 20425	STRUCTURAL ENGINEERS : นายพชรเทพ ลุขประจักษ์ ภย. 20425	SANITARY ,M&E ENGINEERS :	PROJECT : โรงแรมอโยธยา กมลา รีสอร์ท แอนด์ ลปา OWNER : บจก. เซาท์เทิร์น แลนด์ ดีเวลลอปเม้นท์ SHOWN : CLUBHOUSE MIDDLE FLOOR PLAN	REVISION NO. : SCALE 1 : 200 DATE :	SHEET NO 48/50 TOTAL -

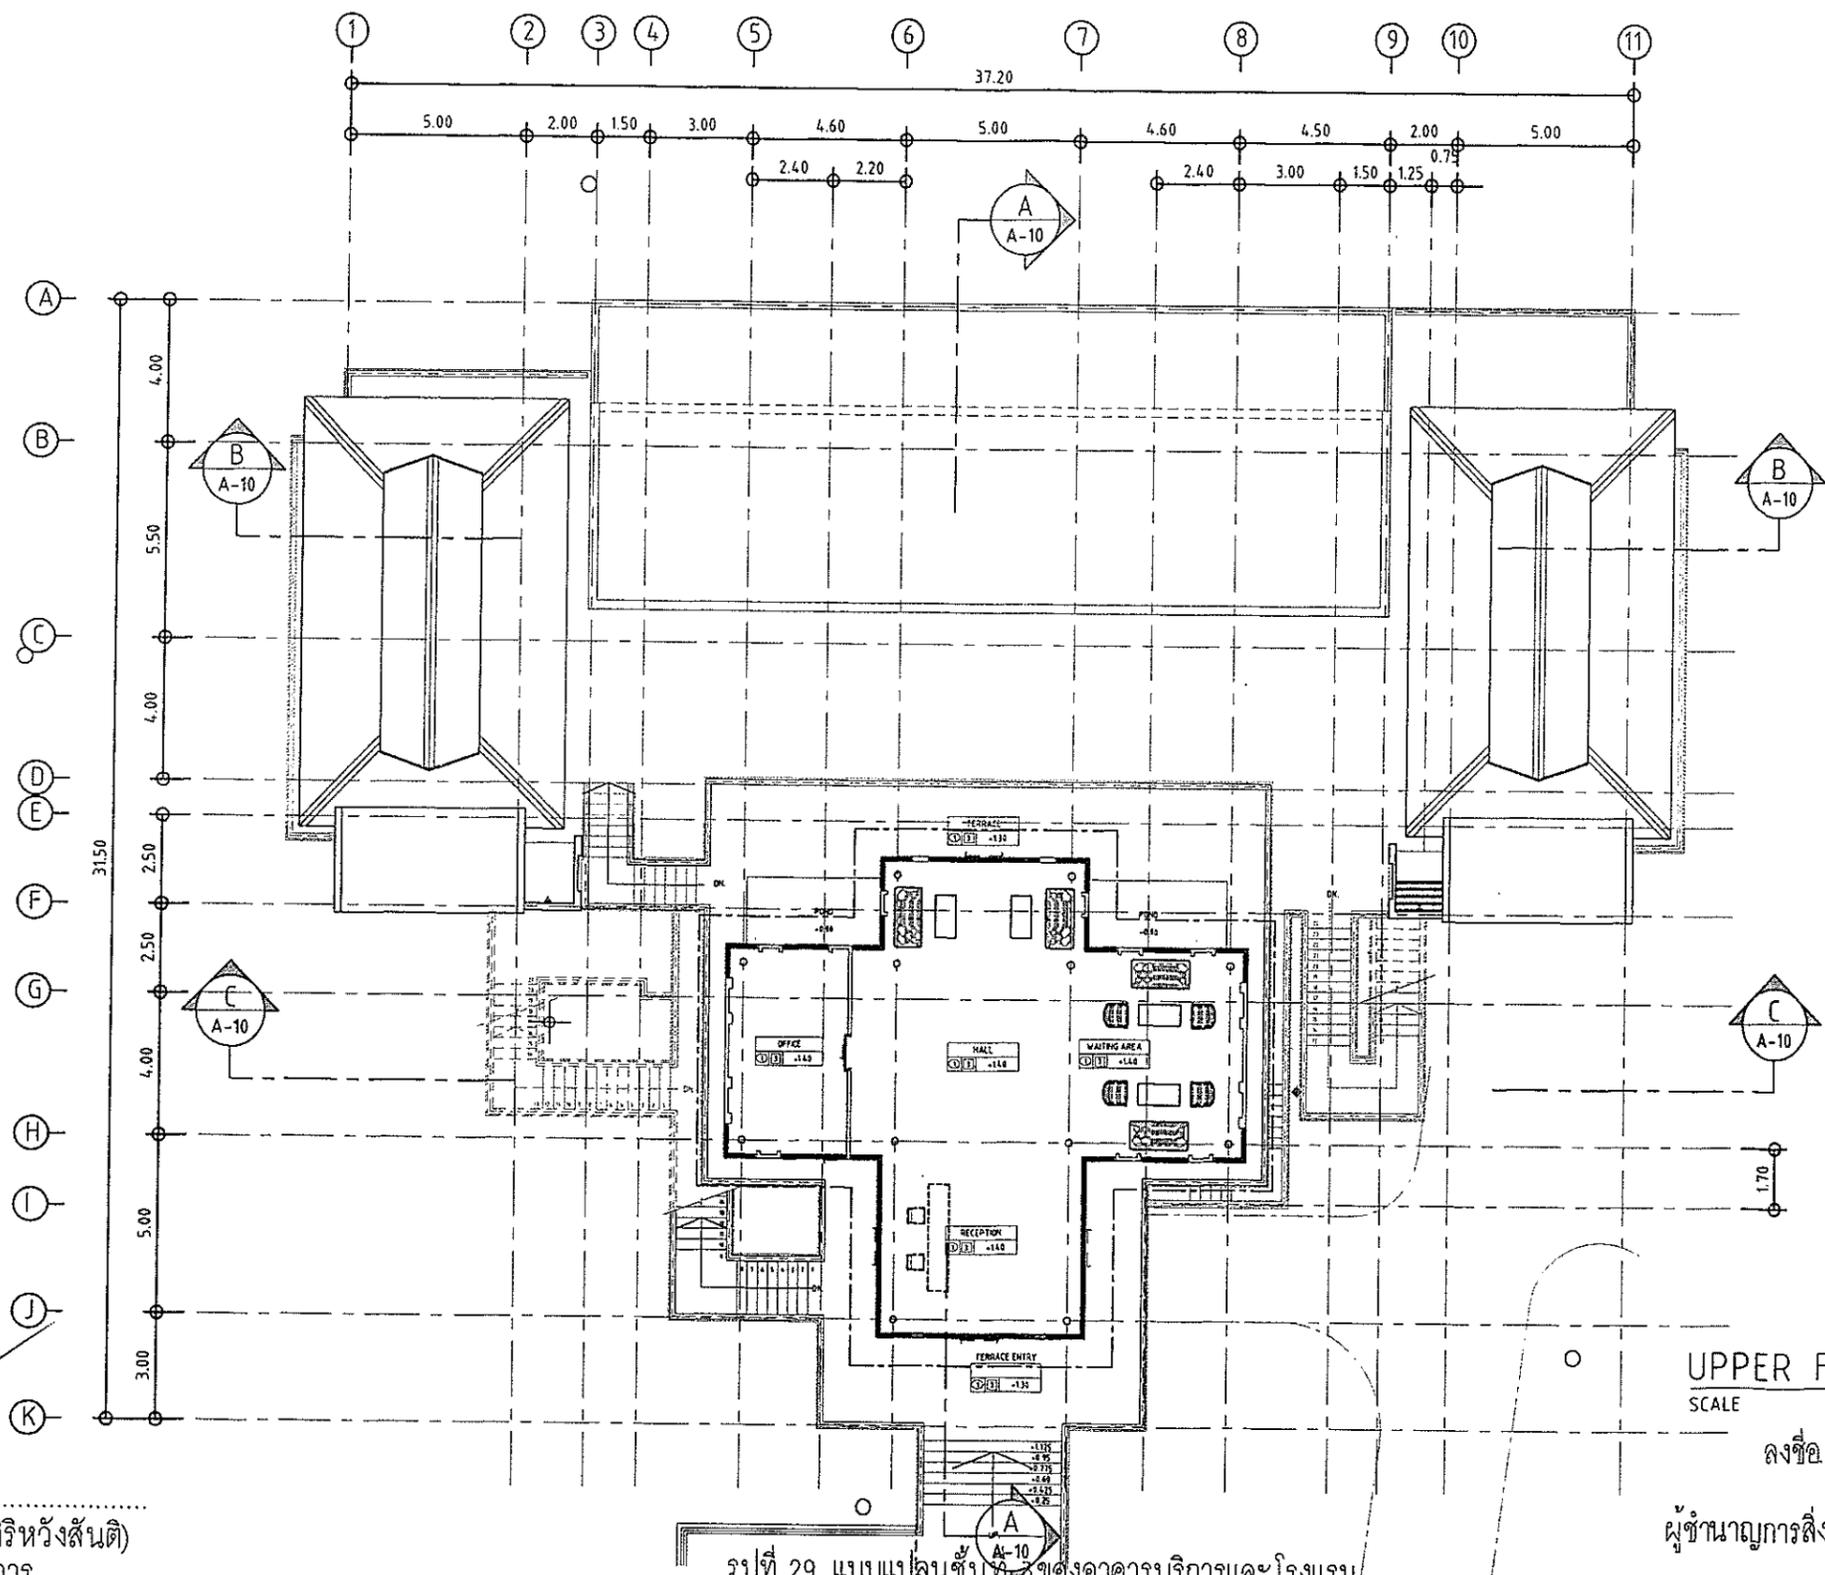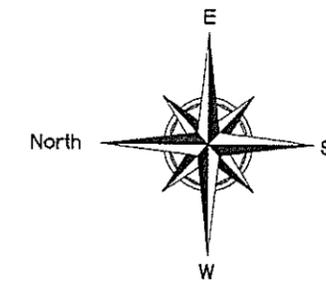

UPPER FLOOR PLAN
SCALE 1:200

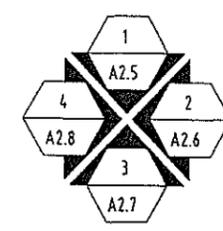

ELEVATION REFERENCE

ลงชื่อ *ป.พงศ์ นันทพงษ์*



(นายประพัทธ์ กรังพานิชย์)

ผู้ชำนาญการสิ่งแวดล้อม/วิชาชีพ วิศวกรรมโยธา ใ้เป็นบริษัท จำกัด
SEA CONSULT ENGINEERING CO., LTD.

รูปที่ 29 แบบแปลนชั้นที่ 2 ของอาคารบริการและโรงแรม




ARCHITECT : <i>[Signature]</i> นายณรงค์ศักดิ์ ภิญญูทรัพย์ ภ-สถ. 6728	STRUCTURAL ENGINEERS : นายพรเทพ สุขบรรเทิง ภย. 20425	SANITARY ,M&E ENGINEERS :	PROJECT : โรงแรมไอยรา กมลา รีสอร์ท แอนด์ สปา	REVISION NO. :	SHEET NO : 49/50
			OWNER : บจก. เขาทะเีรน แลนด์ ดีเวลลอปเม้นท์	SCALE 1 : 200	TOTAL :
SHOWN : CLUBHOUSE UPPER FLOOR PLAN			DATE :		

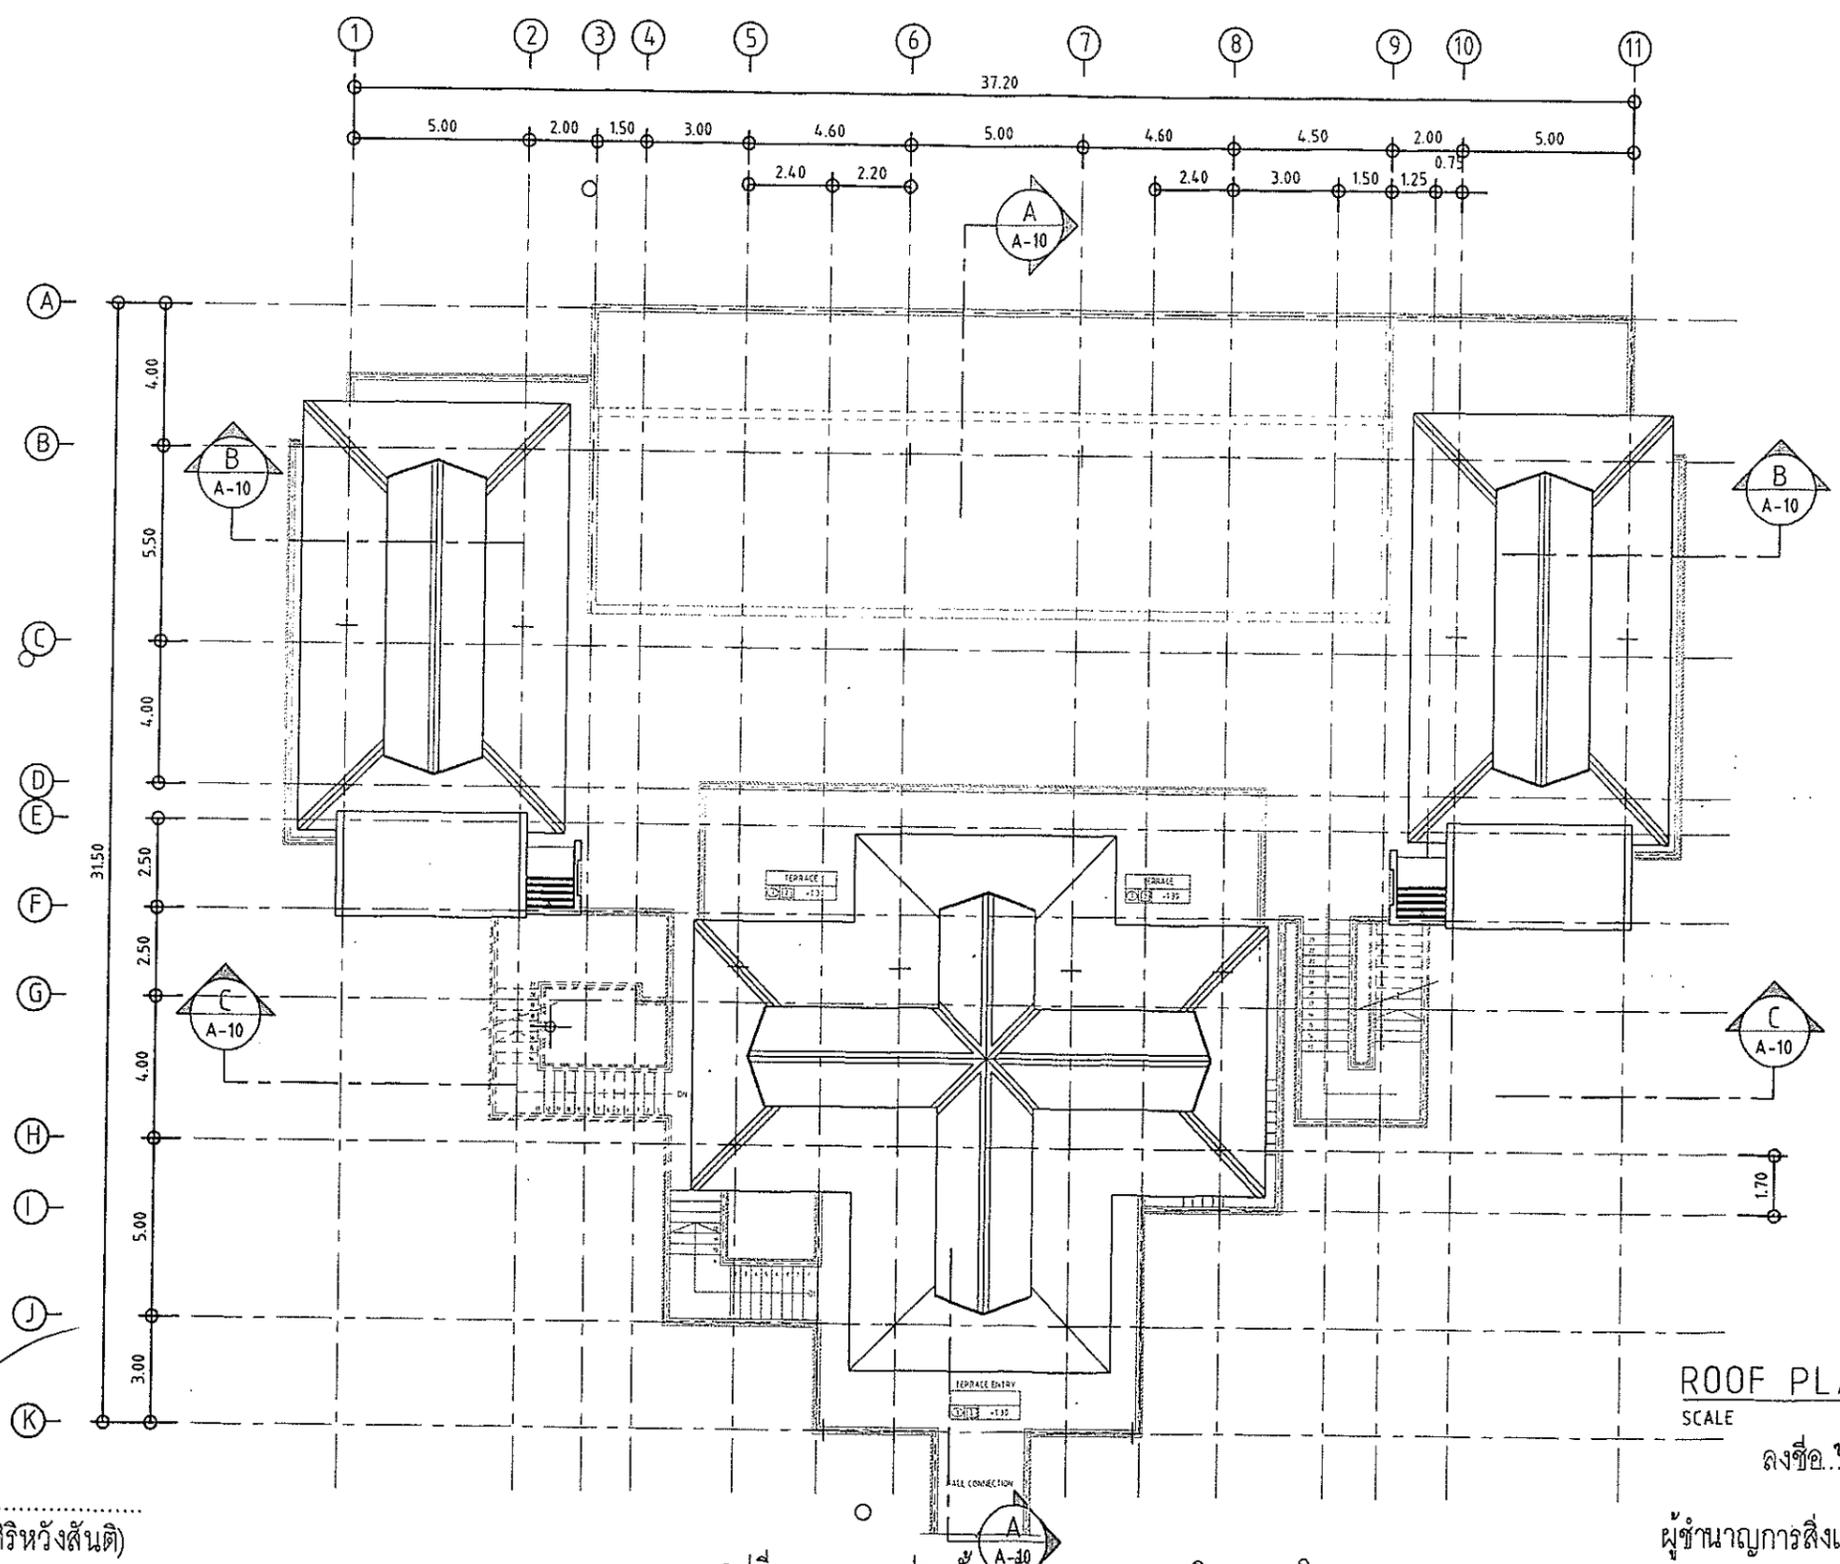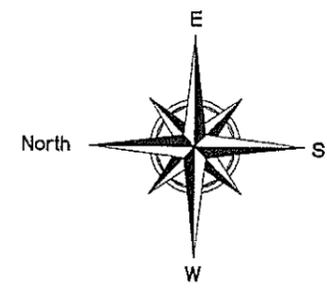

ROOF PLAN

SCALE 1 : 200

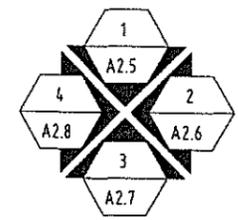

ELEVATION REFERENCE

ลงชื่อ *สมชาย ทรัพย์ทวี*

(นายประพัทธ์ กรังพานิชย์)

ผู้ชำนาญการสิ่งแวดล้อม/บริษัท วิศวกรรมสิ่งแวดล้อม จำกัด
วันที่ 16 มิถุนายน 2557



รูปที่ 30 แบบแปลนชั้นหลังคาของอาคารบริการและโรงแรม

ARCHITECT : <i>[Signature]</i> นายณรงค์ศักดิ์ ภิรมย์วิทย ภา-สถ. 6728	STRUCTURAL ENGINEERS : นายพรเทพ ลุขบรรเทิง ภย. 20425	SANITARY ,M&E ENGINEERS :	PROJECT : โรงแรมโอโยรา กมลา วิลลอร์ท แอนด์ ลปา	REVISION NO. :	SHEET NO : 50/50
			OWNER : บจก. เซาท์เทิร์น แลนด์ ดีเวลลอปเม้นท์	SCALE 1 : 200	TOTAL :
SHOWN : CLUBHOUSE MIDDLE FLOOR PLAN			DATE :		