



ที่ ทส 1009.5/ 4000

สำนักงานนโยบายและแผน
ทรัพยากรธรรมชาติและสิ่งแวดล้อม
60/1 ซอยพิบูลวัฒนา 7
ถนนพระรามที่ 6 กรุงเทพฯ 10400

29 พฤษภาคม 2551

เรื่อง การพิจารณารายงานการวิเคราะห์ผลกระทบสิ่งแวดล้อมโครงการเมโทร อเวนิว รัชโยธิน

เรียน อธิบดีกรมที่ดิน

- สิ่งที่ส่งมาด้วย
- มาตรการป้องกันและแก้ไขผลกระทบสิ่งแวดล้อม และมาตรการติดตามตรวจสอบคุณภาพสิ่งแวดล้อมที่โครงการเมโทร อเวนิว รัชโยธิน ของบริษัท เมโทรสตาร์ พร็อพเพอร์ตี้ จำกัด (มหาชน) ต้องยึดถือปฏิบัติอย่างเคร่งครัด
 - แนวทางการเสนอรายงานผลการปฏิบัติตามมาตรการป้องกันและแก้ไขผลกระทบสิ่งแวดล้อมและมาตรการติดตามตรวจสอบคุณภาพสิ่งแวดล้อม

ด้วย บริษัท เมโทรสตาร์ พร็อพเพอร์ตี้ จำกัด (มหาชน) ได้เสนอรายงานการวิเคราะห์ผลกระทบสิ่งแวดล้อมโครงการเมโทร อเวนิว รัชโยธิน ประกอบด้วยอาคารอยู่อาศัยรวม สูง 24 ชั้น จำนวน 2 อาคาร และสูง 23 ชั้น จำนวน 2 อาคาร รวมจำนวนห้องชุด 1,594 ห้อง จัดทำรายงานการวิเคราะห์ผลกระทบสิ่งแวดล้อมโดยบริษัท เทสโก้ จำกัด ให้สำนักงานนโยบายและแผนทรัพยากรธรรมชาติและสิ่งแวดล้อม ดำเนินการตามขั้นตอนการพิจารณารายงาน

สำนักงานนโยบายและแผนทรัพยากรธรรมชาติและสิ่งแวดล้อม ได้พิจารณารายงานการวิเคราะห์ผลกระทบสิ่งแวดล้อมโครงการเมtro อเวนิว รัชโยธิน และเสนอคณะกรรมการผู้อำนวยการพิจารณารายงานการวิเคราะห์ผลกระทบสิ่งแวดล้อมด้านโครงการที่พักอาศัย ในประชุมครั้งที่ 22/2551 เมื่อวันพุธที่ 1 พฤษภาคม 2551 ซึ่งคณะกรรมการผู้อำนวยการฯ มีมติเห็นชอบรายงานการวิเคราะห์ผลกระทบสิ่งแวดล้อมโครงการเมtro อเวนิว รัชโยธิน โดยให้โครงการปฏิบัติตามมาตรการป้องกันและแก้ไขผลกระทบสิ่งแวดล้อม และมาตรการติดตามตรวจสอบคุณภาพสิ่งแวดล้อมที่โครงการเมtro อเวนิว รัชโยธิน ของบริษัท เมetroสตาร์ พร็อพเพอร์ตี้ จำกัด (มหาชน) ต้องยึดถือปฏิบัติอย่าง

เครื่องครัด ดังรายละเอียดในสิ่งที่ส่งมาด้วย 1 และแนวทางการเสนอรายงานผลการปฏิบัติตามมาตรการ ป้องกันและแก้ไขผลกระทบสิ่งแวดล้อมและมาตรการติดตามตรวจสอบคุณภาพสิ่งแวดล้อม ดังรายละเอียด ในสิ่งที่ส่งมาด้วย 2 ทั้งนี้ โครงการจะต้องปฏิบัติตามกฎหมายอื่นใดที่เกี่ยวข้องด้วย อนึ่ง ตามมาตรา 50 วรรคสองของพระราชบัญญัติส่งเสริมและรักษาคุณภาพสิ่งแวดล้อมแห่งชาติ พ.ศ. 2535 เมื่อคณะกรรมการผู้ชำนาญการได้ให้ความเห็นชอบในรายงานการวิเคราะห์ผลกระทบสิ่งแวดล้อมตามมาตรา 49 แล้ว ให้เจ้าหน้าที่ซึ่งมีอำนาจตามกฎหมายในการพิจารณาสั่งอนุญาตหรือต่ออายุใบอนุญาตนำมาตราตามที่เสนอไว้ในรายงานการวิเคราะห์ผลกระทบสิ่งแวดล้อมไปกำหนดเป็นเงื่อนไขในการสั่งอนุญาตหรือต่ออายุใบอนุญาต โดยให้อธิบายว่าเป็นเงื่อนไขที่กำหนดตามกฎหมายในเรื่องนั้นด้วย

จึงเรียนมาเพื่อโปรดพิจารณาดำเนินการในส่วนที่เกี่ยวข้องต่อไป

ขอแสดงความนับถือ

(นายชนินทร์ ทองธรรมชาติ)

รองเลขานุการฯ รักษาการแทน

เลขานุการสำนักงานนโยบายและแผนทรัพยากรธรรมชาติและสิ่งแวดล้อม

สำนักวิเคราะห์ผลกระทบสิ่งแวดล้อม

โทรศัพท์ 0-2265-6624

โทรสาร 0-2265-6616

ที่ ทส 1009.5/ 4000

สำนักงานนโยบายและแผน
ทรัพยากรธรรมชาติและสิ่งแวดล้อม
60/1 ซอยพิบูลวัฒนา 7
ถนนพระรามที่ 6 กรุงเทพฯ 10400

29 พฤษภาคม 2551

เรื่อง การพิจารณารายงานการวิเคราะห์ผลกระทบสิ่งแวดล้อมโครงการเมืองโถร อเวนิว รัชโยธิน

เรียน อธิบดีกรมที่ดิน

- สิ่งที่ส่งมาด้วย
- มาตรการป้องกันและแก้ไขผลกระทบสิ่งแวดล้อม และมาตรการติดตามตรวจสอบคุณภาพสิ่งแวดล้อมที่โครงการเมืองโถร อเวนิว รัชโยธิน ของบริษัท เมโทรสตาร์ พร็อพเพอร์ตี้ จำกัด (มหาชน) ต้องยึดถือปฏิบัติอย่างเคร่งครัด
 - แนวทางการเสนอรายงานผลการปฏิบัติตามมาตรการป้องกันและแก้ไขผลกระทบสิ่งแวดล้อมและมาตรการติดตามตรวจสอบคุณภาพสิ่งแวดล้อม

ด้วย บริษัท เมโทรสตาร์ พร็อพเพอร์ตี้ จำกัด (มหาชน) ได้เสนอรายงานการวิเคราะห์ผลกระทบสิ่งแวดล้อมโครงการเมืองโถร อเวนิว รัชโยธิน ประกอบด้วยอาคารอพาร์ทเม้นท์ สูง 24 ชั้น จำนวน 2 อาคาร และสูง 23 ชั้น จำนวน 2 อาคาร รวมจำนวนห้องชุด 1,594 ห้อง จัดทำรายงานการวิเคราะห์ผลกระทบสิ่งแวดล้อมโดยบริษัท เทลโก จำกัด ให้สำนักงานนโยบายและแผนทรัพยากรธรรมชาติและสิ่งแวดล้อม ดำเนินการตามขั้นตอนการพิจารณารายงาน

สำนักงานนโยบายและแผนทรัพยากรธรรมชาติและสิ่งแวดล้อม ได้พิจารณารายงานการวิเคราะห์ผลกระทบสิ่งแวดล้อมโครงการเมืองโถร อเวนิว รัชโยธิน และเสนอคณะกรรมการผู้ชำนาญการพิจารณารายงานการวิเคราะห์ผลกระทบสิ่งแวดล้อมด้านโครงการที่พักอาศัย ในประชุมครั้งที่ 22/2551 เมื่อวันพุธที่ 1 พฤษภาคม 2551 ซึ่งคณะกรรมการผู้ชำนาญการฯ มีมติเห็นชอบรายงานการวิเคราะห์ผลกระทบสิ่งแวดล้อมโครงการเมืองโถร อเวนิว รัชโยธิน โดยให้โครงการปฏิบัติตามมาตรการป้องกันและแก้ไขผลกระทบสิ่งแวดล้อม และมาตรการติดตามตรวจสอบคุณภาพสิ่งแวดล้อมที่โครงการเมืองโถร อเวนิว รัชโยธิน ของบริษัท เมtrostar Property จำกัด (มหาชน) ต้องยึดถือปฏิบัติอย่าง

เครื่องครัวต์ ดังรายละเอียดในสิ่งที่ส่งมาด้วย 1 และแนวทางการเสนอรายงานผลการปฏิบัติตามมาตรการป้องกันและแก้ไขผลกระทบสิ่งแวดล้อมและมาตรการติดตามตรวจสอบคุณภาพสิ่งแวดล้อม ดังรายละเอียดในสิ่งที่ส่งมาด้วย 2 ทั้งนี้ โครงการจะต้องปฏิบัติตามกฎหมายอื่นใดที่เกี่ยวข้องด้วย อนึ่ง ตามมาตรา 50 วรรคสองของพระราชบัญญัติส่งเสริมและรักษาคุณภาพสิ่งแวดล้อมแห่งชาติ พ.ศ. 2535 เมื่อคณะกรรมการผู้ชำนาญการได้ให้ความเห็นชอบในรายงานการวิเคราะห์ผลกระทบสิ่งแวดล้อมตามมาตรา 49 แล้ว ให้เจ้าหน้าที่ซึ่งมีอำนาจตามกฎหมายในการพิจารณาสั่งอนุญาตหรือต่ออายุใบอนุญาตนำมาตรการตามที่เสนอไว้ในรายงานการวิเคราะห์ผลกระทบสิ่งแวดล้อมไปกำหนดเป็นเงื่อนไขในการสั่งอนุญาตหรือต่ออายุใบอนุญาต โดยให้ถือว่าเป็นเงื่อนไขที่กำหนดตามกฎหมายในเรื่องนั้นด้วย

จึงเรียนมาเพื่อโปรดพิจารณาดำเนินการในส่วนที่เกี่ยวข้องต่อไป

ขอแสดงความนับถือ

(นายชินโนกร ทองธรรมชาติ)
รองเลขานุการฯ รัฐสภาฯ
เลขานุการสำนักงานนโยบายและแผนกระทรวงธรรมชาติและสิ่งแวดล้อม

สำนักวิเคราะห์ผลกระทำบลสิ่งแวดล้อม

โทรศัพท์ 0-2265-6624

โทรสาร 0-2265-6616

ก ๘๙
ก ๘๙
ก ๘๙



ที่ ทส 1009.5/ 3999

สำนักงานนโยบายและแผน
ทรัพยากรธรรมชาติและสิ่งแวดล้อม
60/1 ซอยพิบูลวัฒนา 7
ถนนพระรามที่ 6 กรุงเทพฯ 10400

29 พฤษภาคม 2551

เรื่อง การพิจารณารายงานการวิเคราะห์ผลกระทบสิ่งแวดล้อมโครงการเม tro อเวนิว รัชโยธิน

เรียน กรรมการผู้จัดการบริษัท เม tro สต้าร์ พร็อพเพอร์ตี้ จำกัด (มหาชน)

- อ้างถึง 1. หนังสือสำนักงานนโยบายและแผนทรัพยากรธรรมชาติและสิ่งแวดล้อม ที่ ทส 1009.5/10974
ลงวันที่ 12 ธันวาคม 2550
2. หนังสือบริษัท เม tro สต้าร์ พร็อพเพอร์ตี้ จำกัด (มหาชน) ที่ MTSP/LG/25/51
ลงวันที่ 10 เมษายน 2551

- สิ่งที่ส่งมาด้วย 1. มาตรการป้องกันและแก้ไขผลกระทบสิ่งแวดล้อม และมาตรการติดตามตรวจสอบคุณภาพสิ่งแวดล้อมที่โครงการเม tro อเวนิว รัชโยธิน ของบริษัท เม tro สต้าร์ พร็อพเพอร์ตี้ จำกัด (มหาชน) ต้องยึดถือปฏิบัติอย่างเคร่งครัด
2. แนวทางการเสนอรายงานผลการปฏิบัติตามมาตรการป้องกันและแก้ไขผลกระทบสิ่งแวดล้อมและมาตรการติดตามตรวจสอบคุณภาพสิ่งแวดล้อม

ตามหนังสือที่อ้างถึง 1 สำนักงานนโยบายและแผนทรัพยากรธรรมชาติและสิ่งแวดล้อม ได้แจ้งผลการพิจารณารายงานการวิเคราะห์ผลกระทบสิ่งแวดล้อมโครงการเม tro อเวนิว รัชโยธิน ตั้งอยู่ที่ถนนเพชรบุรี แขวงจันทรเกษม เขตจตุจักร กรุงเทพมหานคร ประกอบด้วยอาคารอยู่อาศัยรวม สูง 24 ชั้น จำนวน 2 อาคาร และสูง 23 ชั้น จำนวน 2 อาคาร รวมจำนวนห้องชุด 1,594 ห้อง จัดทำรายงานการวิเคราะห์ผลกระทบสิ่งแวดล้อมโดยบริษัท เทสโก้ จำกัด ซึ่งคณะกรรมการผู้ชำนาญการพิจารณารายงานการวิเคราะห์ผลกระทบสิ่งแวดล้อมด้านโครงการที่พักอาศัย ในคราวประชุมครั้งที่ 56/2550 เมื่อวันพุธที่ 29 พฤษภาคม 2550 มีมติไม่เห็นชอบรายงานการวิเคราะห์ผลกระทบสิ่งแวดล้อมโครงการเม tro อเวนิว รัชโยธิน โดยให้แก่ไขเพิ่มเติมรายละเอียดให้ครบถ้วนสมบูรณ์ และตามหนังสือที่อ้างถึง 2 บริษัท เม tro สต้าร์ พร็อพเพอร์ตี้ จำกัด (มหาชน) ได้เสนอข้อมูลเชิงเพิ่มเติมให้สำนักงานฯ ดำเนินการตามขั้นตอนการพิจารณารายงาน ความละเอียดดังกล่าว นั้น

สำนักงานนโยบายและแผนทรัพยากรธรรมชาติและสิ่งแวดล้อม ได้พิจารณารายงานการวิเคราะห์ผลกระทบสิ่งแวดล้อมโครงการเมืองโอลิมปิก จังหวัดเชียงใหม่ และเสนอคณะกรรมการผู้ชำนาญการพิจารณารายงานการวิเคราะห์ผลกระทบสิ่งแวดล้อมด้านโครงการที่พักอาศัย ในการประชุมครั้งที่ 22/2551 เมื่อวันพุธที่ 1 พฤษภาคม 2551 ซึ่งคณะกรรมการผู้ชำนาญการฯ มีมติเห็นชอบรายงานการวิเคราะห์ผลกระทบสิ่งแวดล้อมโครงการเมืองโอลิมปิก จังหวัดเชียงใหม่ โดยให้โครงการปฏิบัติตามมาตรการป้องกันและแก้ไขผลกระทบสิ่งแวดล้อม และมาตรการติดตามตรวจสอบคุณภาพสิ่งแวดล้อมที่โครงการเมืองโอลิมปิก จังหวัดเชียงใหม่ ของบริษัท เมโทรสตาร์ พร็อพเพอร์ตี้ จำกัด (มหาชน) ต้องยึดถือปฏิบัติอย่างเคร่งครัด ดังรายละเอียดในสิ่งที่ส่งมาด้วย 1 และแนวทางการเสนอรายงานผลการปฏิบัติตามมาตรการป้องกันและแก้ไขผลกระทบสิ่งแวดล้อมและมาตรการติดตามตรวจสอบคุณภาพสิ่งแวดล้อม ดังรายละเอียดในสิ่งที่ส่งมาด้วย 2 ทั้งนี้ โครงการจะต้องปฏิบัติตามกฎหมายอื่นใดที่เกี่ยวข้องด้วย และประสานกับผู้จัดทำรายงานฯ ให้ดำเนินการรวบรวมรายละเอียดข้อมูลทั้งหมดตามลำดับการพิจารณาของคณะกรรมการผู้ชำนาญการฯ จัดทำเป็นรายงานฉบับสมบูรณ์ พร้อมแผ่นบันทึกข้อมูล (CD-ROM) ในรูปของ Digital File (pdf) Adobe Acrobat และเสนอต่อสำนักงานฯ ภายในเวลา 1 เดือน เพื่อใช้เป็นเอกสารอ้างอิงและส่งให้หน่วยงานที่เกี่ยวข้องต่อไป

จึงเรียนมาเพื่อโปรดดำเนินการต่อไป

ขอแสดงความนับถือ

(นายชินนิทธ์ ทองธรรมชาติ)

รองเลขานุการฯ รักษาราชการแทน

เลขานุการสำนักงานนโยบายและแผนทรัพยากรธรรมชาติและสิ่งแวดล้อม

สำนักวิเคราะห์ผลกระทบสิ่งแวดล้อม

โทรศัพท์ 0-2265-6624

โทรสาร 0-2265-6616

ที่ ทส 1009.5/ 3999

สำนักงานนโยบายและแผน
ทรัพยากรธรรมชาติและสิ่งแวดล้อม
60/1 ซอยพิบูลวัฒนา 7
ถนนเพชรบุรีที่ 6 กรุงเทพฯ 10400

29 พฤษภาคม 2551

เรื่อง การพิจารณารายงานการวิเคราะห์ผลกระทบสิ่งแวดล้อมโครงการเมโทร อเวนิว รัชโยธิน

เรียน กรรมการผู้จัดการบริษัท เมโทร สต้าร์ พร็อพเพอร์ตี้ จำกัด (มหาชน)

- อ้างถึง 1. หนังสือสำนักงานนโยบายและแผนทรัพยากรธรรมชาติและสิ่งแวดล้อม ที่ ทส 1009.5/10974
ลงวันที่ 12 ธันวาคม 2550
2. หนังสือบริษัท เมโทรสต้าร์ พร็อพเพอร์ตี้ จำกัด (มหาชน) ที่ MTSP/LG/25/51
ลงวันที่ 10 เมษายน 2551

- สิ่งที่ส่งมาด้วย 1. มาตรการป้องกันและแก้ไขผลกระทบสิ่งแวดล้อม และมาตรการติดตามตรวจสอบ
คุณภาพสิ่งแวดล้อมที่โครงการเมโทร อเวนิว รัชโยธิน ของบริษัท เมโทรสต้าร์
พร็อพเพอร์ตี้ จำกัด (มหาชน) ต้องยึดถือปฏิบัติอย่างเคร่งครัด
2. แนวทางการเสนอรายงานผลการปฏิบัติตามมาตรการป้องกันและแก้ไขผลกระทบ
สิ่งแวดล้อมและมาตรการติดตามตรวจสอบคุณภาพสิ่งแวดล้อม

ตามหนังสือที่อ้างถึง 1 สำนักงานนโยบายและแผนทรัพยากรธรรมชาติและสิ่งแวดล้อม
ได้แจ้งผลการพิจารณารายงานการวิเคราะห์ผลกระทบสิ่งแวดล้อมโครงการเมโทร อเวนิว รัชโยธิน ตั้งอยู่ที่
ถนนเพชรบุรี แขวงจันทรเกษม เขตจตุจักร กรุงเทพมหานคร ประกอบด้วยอาคารอよู่อาทัยราชน สูง 24
ชั้น จำนวน 2 อาคาร และสูง 23 ชั้น จำนวน 2 อาคาร รวมจำนวนห้องชุด 1,594 ห้อง จัดทำรายงานการ
วิเคราะห์ผลกระทบสิ่งแวดล้อมโดยบริษัท เทสโก้ จำกัด ซึ่งคณะกรรมการผู้ชำนาญการพิจารณารายงาน
การวิเคราะห์ผลกระทบสิ่งแวดล้อมด้านโครงการที่พักอาศัย ในคราวประชุมครั้งที่ 56/2550 เมื่อวัน
พุธที่สุดที่ 29 พฤษภาคม 2550 มีมติไม่เห็นชอบรายงานการวิเคราะห์ผลกระทบสิ่งแวดล้อมโครงการ
เมโทร อเวนิว รัชโยธิน โดยให้แก้ไขเพิ่มเติมรายละเอียดให้ครบถ้วนสมบูรณ์ และตามหนังสือที่อ้างถึง 2
บริษัท เมโทรสต้าร์ พร็อพเพอร์ตี้ จำกัด (มหาชน) ไดเสนอข้อมูลซึ่งแก้ไขเพิ่มเติมให้สำนักงานฯ ดำเนินการ
ตามขั้นตอนการพิจารณา ความละเอียดดังกล่าว นั้น

สำนักงานนโยบายและแผนทรัพยากรธรรมชาติและสิ่งแวดล้อม ได้พิจารณารายงานการวิเคราะห์ผลกระทบสิ่งแวดล้อมโครงการเมืองอเวนิว รัชโยธิน ดังกล่าว และเสนอคณะกรรมการผู้ชำนาญการพิจารณารายงานการวิเคราะห์ผลกระทบสิ่งแวดล้อมด้านโครงการที่พักอาศัย ในการประชุมครั้งที่ 22/2551 เมื่อวันพุธที่ 1 พฤษภาคม 2551 ซึ่งคณะกรรมการผู้ชำนาญการฯ มีมติเห็นชอบรายงานการวิเคราะห์ผลกระทบสิ่งแวดล้อมโครงการเมืองอเวนิว รัชโยธิน โดยให้โครงการปฏิบัติตามมาตรการป้องกันและแก้ไขผลกระทบสิ่งแวดล้อม และมาตรการติดตามตรวจสอบคุณภาพสิ่งแวดล้อมที่โครงการเมืองอเวนิว รัชโยธิน ของบริษัท เมโทรสตาร์ พร็อพเพอร์ตี้ จำกัด (มหาชน) ต้องยึดถือปฏิบัติอย่างเคร่งครัด ดังรายละเอียดในสิ่งที่ส่งมาด้วย 1 และแนวทางการเสนอรายงานผลการปฏิบัติตามมาตรการป้องกันและแก้ไขผลกระทบสิ่งแวดล้อมและมาตรการติดตามตรวจสอบคุณภาพสิ่งแวดล้อม ดังรายละเอียดในสิ่งที่ส่งมาด้วย 2 ทั้งนี้ โครงการจะต้องปฏิบัติตามกฎหมายอื่นใดที่เกี่ยวข้องด้วย และประสานกับผู้จัดทำรายงานฯ ให้ดำเนินการร่วมรายละเอียดข้อมูลทั้งหมดตามลำดับการพิจารณาของคณะกรรมการผู้ชำนาญการฯ จัดทำเป็นรายงานฉบับสมบูรณ์ พร้อมแผ่นบันทึกข้อมูล (CD-ROM) ในรูปของ Digital File (pdf) Adobe Acrobat และเสนอต่อสำนักงานฯ ภายในเวลา 1 เดือน เพื่อใช้เป็นเอกสารอ้างอิงและส่งให้หน่วยงานที่เกี่ยวข้องต่อไป

จึงเรียนมาเพื่อโปรดดำเนินการต่อไป

ขอแสดงความนับถือ

(นายชนินทร์ ทองธรรมชาติ)
รองเลขานุการฯ รักษาราชการแทน
เลขานุการสำนักงานนโยบายและแผนทรัพยากรธรรมชาติและสิ่งแวดล้อม

สำนักวิเคราะห์ผลกระทบสิ่งแวดล้อม

โทรศัพท์ 0-2265-6624

โทรสาร 0-2265-6616

ผู้ตรวจ
อนุ
ผู้อำนวยการ
ผู้อนุมัติ
ผู้รับทราบ



ที่ ทส 1009.5/ 3998

สำนักงานนโยบายและแผน
ทรัพยากรธรรมชาติและสิ่งแวดล้อม
60/1 ซอยพิบูลวัฒนา 7
ถนนพระรามที่ 6 กรุงเทพฯ 10400

29 พฤษภาคม 2551

เรื่อง การพิจารณารายงานการวิเคราะห์ผลกระทบสิ่งแวดล้อมโครงการเมืองอเวนิว รัชโยธิน

เรียน ผู้ว่าราชการกรุงเทพมหานคร

อ้างถึง หนังสือสำนักงานนโยบายและแผนทรัพยากรธรรมชาติและสิ่งแวดล้อม ที่ ทส 1009.5/10973
ลงวันที่ 12 ธันวาคม 2550

- สิ่งที่ส่งมาด้วย
- สำเนาหนังสือบริษัท เมโทรสตาร์ พร็อพเพอร์ตี้ จำกัด (มหาชน) ที่ MTSP/LG/25/51
ลงวันที่ 10 เมษายน 2551
 - มาตรการป้องกันและแก้ไขผลกระทบสิ่งแวดล้อม และมาตรการติดตามตรวจสอบ
คุณภาพสิ่งแวดล้อมที่โครงการเมืองอเวนิว รัชโยธิน ของบริษัท เมโทรสตาร์
พร็อพเพอร์ตี้ จำกัด (มหาชน) ต้องยึดถือปฏิบัติอย่างเคร่งครัด
 - แนวทางการเสนอรายงานผลการปฏิบัติตามมาตรการป้องกันและแก้ไขผลกระทบ
สิ่งแวดล้อมและมาตรการติดตามตรวจสอบคุณภาพสิ่งแวดล้อม

ตามหนังสือที่อ้างถึง สำนักงานนโยบายและแผนทรัพยากรธรรมชาติและสิ่งแวดล้อม ได้
แจ้งผลการพิจารณารายงานการวิเคราะห์ผลกระทบสิ่งแวดล้อมโครงการเมืองอเวนิว รัชโยธิน ดังอยู่ที่
ถนนพหลโยธิน แขวงจันทรเกษม เขตดุจจักร กรุงเทพมหานคร ประกอบด้วยอาคารอยู่อาศัยรวม สูง
24 ชั้น จำนวน 2 อาคาร และสูง 23 ชั้น จำนวน 2 อาคาร รวมจำนวนห้องชุด 1,594 ห้อง จัดทำรายงาน
การวิเคราะห์ผลกระทบสิ่งแวดล้อมโดยบริษัท เทสโก้ จำกัด ซึ่งคณะกรรมการผู้ชำนาญการพิจารณา
รายงานการวิเคราะห์ผลกระทบสิ่งแวดล้อมด้านโครงการที่พักอาศัย ในคราวประชุมครั้งที่ 56/2550 เมื่อ
วันพฤหัสบดีที่ 29 พฤษภาคม 2550 มีมติไม่เห็นชอบรายงานการวิเคราะห์ผลกระทบสิ่งแวดล้อม
โครงการเมืองอเวนิว รัชโยธิน โดยให้แก้ไขเพิ่มเติมรายละเอียดให้ครบถ้วนสมบูรณ์ ต่อมาบริษัท
เมโทรสตาร์ พร็อพเพอร์ตี้ จำกัด (มหาชน) ได้เสนอข้อมูลซึ่งแก้ไขเพิ่มเติมให้สำนักงานฯ ดำเนินการตาม
ขั้นตอนการพิจารณารายงาน ตามสิ่งที่ส่งมาด้วย 1

สำนักงานนโยบายและแผนทรัพยากรธรรมชาติและสิ่งแวดล้อม ได้พิจารณารายงานการวิเคราะห์ผลกระทบสิ่งแวดล้อมโครงการเมืองอเวนิว รัชโยธิน ดังกล่าว และเสนอคณะกรรมการผู้ชำนาญการพิจารณารายงานการวิเคราะห์ผลกระทบสิ่งแวดล้อมด้านโครงการที่พักอาศัย ในการประชุมครั้งที่ 22/2551 เมื่อวันพุธที่ 1 พฤษภาคม 2551 ซึ่งคณะกรรมการผู้ชำนาญการฯ มีมติเห็นชอบรายงานการวิเคราะห์ผลกระทบสิ่งแวดล้อมโครงการเมืองอเวนิว รัชโยธิน โดยให้โครงการปฏิบัติตามมาตรการป้องกันและแก้ไขผลกระทบสิ่งแวดล้อม และมาตรการดิดตามตรวจสอบคุณภาพสิ่งแวดล้อมที่โครงการเมืองอเวนิว รัชโยธิน ของบริษัท เมโทรสตาร์ พร็อพเพอร์ตี้ จำกัด (มหาชน) ต้องยึดถือปฏิบัติอย่างเคร่งครัด ดังรายละเอียดในสิ่งที่ส่งมาด้วย 2 และแนวทางการเสนอรายงานผลการปฏิบัติตามมาตรการป้องกันและแก้ไขผลกระทบสิ่งแวดล้อมและมาตรการดิดตามตรวจสอบคุณภาพสิ่งแวดล้อม ดังรายละเอียดในสิ่งที่ส่งมาด้วย 3 ทั้งนี้ โครงการจะต้องปฏิบัติตามกฎหมายอื่นใดที่เกี่ยวข้องด้วย นั่นคือ มาตรการป้องกันและแก้ไขผลกระทบสิ่งแวดล้อมและมาตรการดิดตามตรวจสอบคุณภาพสิ่งแวดล้อมแห่งชาติ พ.ศ. 2535 เมื่อคณะกรรมการผู้ชำนาญการได้ให้ความเห็นชอบในรายงานการวิเคราะห์ผลกระทบสิ่งแวดล้อมตามมาตรา 50 วรรคสองของพระราชบัญญัติส่งเสริมและรักษาคุณภาพสิ่งแวดล้อมแห่งชาติ พ.ศ. 2535 และมาตรา 49 แล้ว ให้เจ้าหน้าที่ซึ่งมีอำนาจตามกฎหมายในการพิจารณาสั่งอนุญาตหรือต่ออายุใบอนุญาตนำ มาตรการตามที่เสนอไว้ในรายงานการวิเคราะห์ผลกระทบสิ่งแวดล้อมไปกำหนดเป็นเงื่อนไขในการสั่งอนุญาตหรือต่ออายุใบอนุญาต โดยให้ถือว่าเป็นเงื่อนไขที่กำหนดตามกฎหมายในเรื่องนั้นด้วย ทั้งนี้ สำนักงานฯ ได้มีหนังสือแจ้งบริษัท เมโทรสตาร์ พร็อพเพอร์ตี้ จำกัด (มหาชน) และสำเนาหนังสือแจ้งบริษัท เทสโก้ จำกัด เพื่อทราบและดำเนินการต่อไปด้วยแล้ว

จึงเรียนมาเพื่อโปรดพิจารณาดำเนินการในส่วนที่เกี่ยวข้องต่อไป

ขอแสดงความนับถือ

นายชนินทร์ ทองธรรมชาติ
(นายชนินทร์ ทองธรรมชาติ)

รองเลขานุการฯ รักษาราชการแทน
เลขานุการสำนักงานนโยบายและแผนทรัพยากรธรรมชาติและสิ่งแวดล้อม

สำนักวิเคราะห์ผลกระทบสิ่งแวดล้อม

โทรศัพท์ 0-2265-6624

โทรสาร 0-2265-6616

ที่ ทส 1009.5/ 3998

สำนักงานนโยบายและแผน
ทรัพยากรธรรมชาติและสิ่งแวดล้อม
60/1 ซอยพิบูลวัฒนา 7
ถนนเพชรบุรีที่ 6 กรุงเทพฯ 10400

29 พฤษภาคม 2551

เรื่อง การพิจารณารายงานการวิเคราะห์ผลกระทบสิ่งแวดล้อมโครงการเมโทร อเวนิว รัชโยธิน

เรียน ผู้ว่าราชการกรุงเทพมหานคร

อ้างถึง หนังสือสำนักงานนโยบายและแผนทรัพยากรธรรมชาติและสิ่งแวดล้อม ที่ ทส 1009.5/10973
ลงวันที่ 12 มีนาคม 2550

- สิ่งที่ส่งมาด้วย
- สำเนาหนังสือบริษัท เมโทรสตาร์ พร็อพเพอร์ตี้ จำกัด (มหาชน) ที่ MTSP/LG/25/51
ลงวันที่ 10 เมษายน 2551
 - มาตรการป้องกันและแก้ไขผลกระทบสิ่งแวดล้อม และมาตรการติดตามตรวจสอบคุณภาพสิ่งแวดล้อมที่โครงการเมโทร อเวนิว รัชโยธิน ของบริษัท เมโทรสตาร์ พร็อพเพอร์ตี้ จำกัด (มหาชน) ต้องยึดถือปฏิบัติอย่างเคร่งครัด
 - แนวทางการเสนอรายงานผลการปฏิบัติตามมาตรการป้องกันและแก้ไขผลกระทบสิ่งแวดล้อมและมาตรการติดตามตรวจสอบคุณภาพสิ่งแวดล้อม

ตามหนังสือที่อ้างถึง สำนักงานนโยบายและแผนทรัพยากรธรรมชาติและสิ่งแวดล้อม ได้แจ้งผลการพิจารณารายงานการวิเคราะห์ผลกระทบสิ่งแวดล้อมโครงการเมโทร อเวนิว รัชโยธิน ดังอยู่ที่ แผนเพลย์ แขวงจักราก กรุงเทพมหานคร ประกอบด้วยอาคารอยู่อาศัยรวม สูง 24 ชั้น จำนวน 2 อาคาร และสูง 23 ชั้น จำนวน 2 อาคาร รวมจำนวนห้องชุด 1,594 ห้อง จัดทำรายงานการวิเคราะห์ผลกระทบสิ่งแวดล้อมโดยบริษัท เทสโก้ จำกัด ซึ่งคณะกรรมการผู้ชำนาญการพิจารณารายงานการวิเคราะห์ผลกระทบสิ่งแวดล้อมด้านโครงการที่พักอาศัย ในคราวประชุมครั้งที่ 56/2550 เมื่อวันพุธที่ 29 พฤษภาคม 2550 มีมติไม่เห็นชอบรายงานการวิเคราะห์ผลกระทบสิ่งแวดล้อมโครงการเมtro อเวนิว รัชโยธิน โดยให้แก่ไขเพิ่มเติมรายละเอียดให้ครบถ้วนสมบูรณ์ ต่อมาบริษัท เมtroสตาร์ พร็อพเพอร์ตี้ จำกัด (มหาชน) ได้เสนอข้อมูลซึ่งแก่ไขเพิ่มเติมให้สำนักงานฯ ดำเนินการตามขั้นตอนการพิจารณารายงาน ตามสิ่งที่ส่งมาด้วย 1

สำนักงานนโยบายและแผนทรัพยากรธรรมชาติและสิ่งแวดล้อม ได้พิจารณารายงานการวิเคราะห์ผลกระทบสิ่งแวดล้อมโครงการเม tro อเวนิว รัชโยธิน ดังกล่าว และเสนอคณะกรรมการผู้อำนวยการพิจารณารายงานการวิเคราะห์ผลกระทบสิ่งแวดล้อมด้านโครงการที่พัสดุอัตโนมัติ ในการประชุมครั้งที่ 22/2551 เมื่อวันพุธที่ 1 พฤษภาคม 2551 ซึ่งคณะกรรมการผู้อำนวยการฯ มีมติเห็นชอบรายงานการวิเคราะห์ผลกระทบสิ่งแวดล้อมโครงการเม tro อเวนิว รัชโยธิน โดยให้โครงการปฏิบัติตามมาตรการป้องกันและแก้ไขผลกระทบสิ่งแวดล้อม และมาตรการติดตามตรวจสอบคุณภาพสิ่งแวดล้อมที่โครงการเม tro อเวนิว รัชโยธิน ของบริษัท เมโทรสตาร์ พร็อพเพอร์ตี้ จำกัด (มหาชน) ต้องยึดถือปฏิบัติอย่างเคร่งครัด ดังรายละเอียดในสิ่งที่ส่งมาด้วย 2 และแนวทางการเสนอรายงานผลการปฏิบัติตามมาตรการป้องกันและแก้ไขผลกระทบสิ่งแวดล้อมและมาตรการติดตามตรวจสอบคุณภาพสิ่งแวดล้อม ดังรายละเอียดในสิ่งที่ส่งมาด้วย 3 ทั้งนี้ โครงการจะต้องปฏิบัติตามกฎหมายอื่นใดที่เกี่ยวข้องด้วย อนึ่งตามมาตรา 50 วรรคสองของพระราชบัญญัติสิ่งเริมและรากษาคุณภาพสิ่งแวดล้อมแห่งชาติ พ.ศ. 2535 เมื่อคณะกรรมการผู้อำนวยการได้ให้ความเห็นชอบในรายงานการวิเคราะห์ผลกระทบสิ่งแวดล้อมตามมาตรา 49 แล้ว ให้เจ้าหน้าที่ซึ่งมีอำนาจตามกฎหมายในการพิจารณาสั่งอนุญาตหรือต่ออายุในอนุญาตนำมาตรการตามที่เสนอไว้ในรายงานการวิเคราะห์ผลกระทบสิ่งแวดล้อมไปกำหนดเป็นเงื่อนไขในการสั่งอนุญาตหรือต่ออายุใบอนุญาต โดยให้ถือว่าเป็นเงื่อนไขที่กำหนดตามกฎหมายในเรื่องนั้นด้วย ทั้งนี้ สำนักงานฯ ได้มีหนังสือแจ้งบริษัท เมโทร สตาร์ พร็อพเพอร์ตี้ จำกัด (มหาชน) และสำเนาหนังสือแจ้งบริษัท เทสโก้ จำกัด เพื่อทราบและดำเนินการต่อไปด้วยแล้ว

จึงเรียนมาเพื่อโปรดพิจารณาดำเนินการในส่วนที่เกี่ยวข้องต่อไป

ขอแสดงความนับถือ



(นายชนินทร์ ทองธรรมชาติ)
รองเลขานุการฯ รักษาราชการแทน
เลขาธิการสำนักงานนโยบายและแผนทรัพยากรธรรมชาติและสิ่งแวดล้อม

สำนักวิเคราะห์ผลกระทบสิ่งแวดล้อม

โทรศัพท์ 0-2265-6624

โทรสาร 0-2265-6616

ผู้ตรวจ
ลงนาม
ผู้รับ
ผู้รับ
ผู้รับ

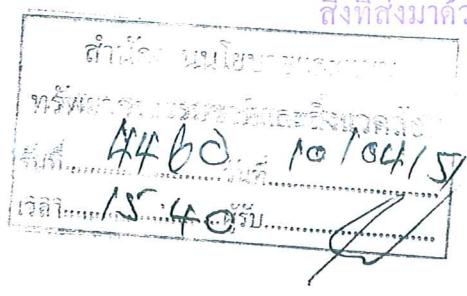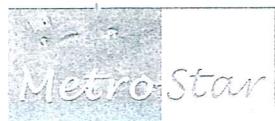

ที่ MTSP/LG/25/ 51

10 เมษายน 2551

เรื่อง นำส่งรายงานการวิเคราะห์ผลกรอบสิ่งแวดล้อม (รายงานเพิ่มเติม 1)
โครงการเมืองอโศกฯ รัชโยธิน

สำนักวิเคราะห์ผลกระทบสิ่งแวดล้อม
เลขที่ ๓๓๔ วันที่ ๑๐ เม.ย. ๒๕๕๑
เวลา ๑๖.๑๕ ผู้รับ จิตา

เรียน เลขานุการสำนักงานนโยบายและแผนทรัพยากรธรรมชาติและสิ่งแวดล้อม

สิ่งที่ส่งมาด้วย รายงานการวิเคราะห์ผลกรอบสิ่งแวดล้อม (รายงานเพิ่มเติม 1)
จำนวน 18 ฉบับ

ตามที่ บริษัท เมโทรสตาร์ พร็อพเพอร์ตี้ จำกัด (มหาชน) ได้มอบหมายให้ บริษัท เทสโก้ จำกัด เป็นที่ปรึกษาในการศึกษาและจัดทำรายงานการวิเคราะห์ผลกรอบสิ่งแวดล้อมของโครงการเมืองอโศกฯ รัชโยธิน ซึ่งเป็นอาคารชุดพักอาศัยสูง 24 ชั้น จำนวน 2 อาคาร และอาคารชุดพักอาศัยสูง 23 ชั้น จำนวน 2 อาคาร รวมจำนวนห้องพักอาศัย 1,594 หน่วย ตั้งอยู่ที่ ถนนพหลโยธิน แขวงจันทรเกษม เขตดุสฎากร กรุงเทพมหานคร

บัดนี้ บริษัท เทสโก้ จำกัด ได้จัดทำรายงานการวิเคราะห์ผลกรอบสิ่งแวดล้อม (รายงานเพิ่มเติม 1) โครงการเมืองอโศกฯ รัชโยธิน แล้วเสร็จ จึงขอนำส่งรายงานฯ มายังสำนักงานนโยบายและแผนทรัพยากรธรรมชาติและสิ่งแวดล้อมเพื่อดำเนินการพิจารณา

จึงเรียนมาเพื่อโปรดพิจารณา



ขอแสดงความนับถือ
นายวีระ บุรพชัยศรี, นายพิสิฐ ตั้งคำวนิช
(กรรมการผู้มีอำนาจลงนาม)

มาตรการป้องกันและแก้ไขผลกระทบสิ่งแวดล้อม และมาตรการติดตามตรวจสอบคุณภาพสิ่งแวดล้อม
ที่โครงการเมโทร อเวนิว รัชโยธิน ของบริษัท เมโทรสตาร์ พร็อพเพอร์ตี้ จำกัด (มหาชน)
ต้องยึดถือปฏิบัติอย่างเคร่งครัด

โครงการจะต้องปฏิบัติตามมาตรการป้องกันและแก้ไขผลกระทบสิ่งแวดล้อม และ
มาตรการติดตามตรวจสอบคุณภาพสิ่งแวดล้อม ตามที่เสนอไว้ในรายงานการวิเคราะห์ผลกระทบ
สิ่งแวดล้อมโครงการเมโทร อเวนิว รัชโยธิน ประกอบด้วยอาคารอยู่อาศัยรวม สูง 24 ชั้น จำนวน 2 อาคาร
และสูง 23 ชั้น จำนวน 2 อาคาร รวมจำนวนห้องชุด 1,594 ห้อง จัดทำรายงานการวิเคราะห์ผลกระทบ
สิ่งแวดล้อมโดยบริษัท เทสโก้ จำกัด ดังรายละเอียดต่อไปนี้

1. โครงการจะต้องยึดถือปฏิบัติตามมาตรการป้องกันและแก้ไขผลกระทบสิ่งแวดล้อม
และมาตรการติดตามตรวจสอบคุณภาพสิ่งแวดล้อม ตามที่เสนอไว้ในรายงานการวิเคราะห์ผลกระทบ
สิ่งแวดล้อมโครงการเมetro อเวนิว รัชโยธิน ของบริษัท เมtroสtar พร็อพเพอร์ตี้ จำกัด (มหาชน)
และรายละเอียดในเอกสารแนบท้ายอย่างเคร่งครัด

2. โครงการจะต้องบันทึกผลการติดตามตรวจสอบการดำเนินการหรือการปฏิบัติตาม
มาตรการป้องกันและแก้ไขผลกระทบสิ่งแวดล้อม และมาตรการติดตามตรวจสอบคุณภาพสิ่งแวดล้อม
ตามที่เสนอไว้ในรายงาน และส่งผลการดำเนินการมายังหน่วยงานผู้อนุญาตและสำนักงานนโยบายและ
แผนทรัพยากรธรรมชาติและสิ่งแวดล้อม ตามแนวทางการเสนอรายงานผลการปฏิบัติตามมาตรการ
ป้องกันและแก้ไขผลกระทบสิ่งแวดล้อม และมาตรการติดตามตรวจสอบคุณภาพสิ่งแวดล้อม
รายละเอียดตามสิ่งที่ส่งมาด้วย

3. หากโครงการจะเปลี่ยนแปลงรายละเอียดโครงการ รวมทั้งมาตรการป้องกันและ
แก้ไขผลกระทบสิ่งแวดล้อม และมาตรการติดตามตรวจสอบคุณภาพสิ่งแวดล้อมแตกต่างจากที่เสนอไว้ใน
รายงาน โครงการจะต้องเสนอรายละเอียดการเปลี่ยนแปลงดังกล่าวให้หน่วยงานผู้อนุญาตและสำนักงาน
นโยบายและแผนทรัพยากรธรรมชาติและสิ่งแวดล้อม เพื่อนำเสนอคณะกรรมการผู้ชำนาญการฯ พิจารณา
ให้ความเห็นชอบด้านสิ่งแวดล้อมก่อนดำเนินการเปลี่ยนแปลงได ๔

4. หากได้รับการร้องเรียนจากประชาชนว่าได้รับความเดือดร้อนรำคาญจากการกิจกรรมการ
ดำเนินโครงการ หรือโครงการก่อให้เกิดความเสียหายแก่สาธารณสมบัติ เจ้าของโครงการจะต้อง^๑
ดำเนินการแก้ไขปัญหาดังกล่าวโดยเร็ว และแจ้งหน่วยงานอนุญาต สำนักงานนโยบายและแผน
ทรัพยากรธรรมชาติและสิ่งแวดล้อม และหน่วยงานที่เกี่ยวข้อง เพื่อหาแนวทางและมาตรการในการแก้ไข^๒
ปัญหาต่อไป



ପରିବାର ୧

ຕາງຄານທີ 1 (ຕົບ-2)

ห้องประชุมอับสิ่งแวดล้อม / ศูนย์ฯ	สรุปผลการประเมินและแนวทางปรับเปลี่ยนเพื่อ改進	มาตรการรับรองกันและมีข้อผลกระทบไปสู่แนวต่อไป
1.3 ศูนย์ฯพัฒนาฯ (ที่ ๔)	<p>การดำเนินการกับบุคลากรที่เห็นชอบด้วยเสียง 1. การของเป้าหมายสำคัญ ต้องรายงานเป็นภาษาไทยเท่านั้น 2. เมื่อเขียนเสร็จเป็นภาษาไทย 20 ถ้วน ต้องคัดซึ่งตัวเองเขียนไว้ในพื้นที่ที่บิดส่องห้องตัวามบูรณะและ ตัดเส้นที่ลงอีก 3 ถ้วน ถ้าไม่สามารถทำได้ให้ยกเว้นที่ไม่สามารถเขียนตัวอักษรไทย ต้องบรรยายในภาษาไทยที่บิดส่อง 3. การของผู้ติดต่อในโทรศัพท์มือถือที่ไม่สามารถเขียนตัวอักษรไทย ให้ที่บิดส่อง ทั้งค่าบานแปลงตัวอักษร 3 ถ้วน หรือ ใช้พัฒนาตัวอักษรที่จะให้สามารถเขียนตัวอักษรไทยที่บิดส่อง 4. การของผู้ที่มีภาระหนัก ต้องจัดทำพร้อมคู่บันทึกของภาษาไทย</p> <p>การดำเนินการกับบุคลากรที่เห็นชอบด้วยเสียง 1. การของเป้าหมายสำคัญ ต้องรายงานเป็นภาษาไทยเท่านั้น 2. เห็นชอบด้วยเสียงต้องตัดซึ่งตัวอักษรไทยที่บิดส่องโดยตัวเอง 3 ถ้วน 3. ต้องจัดให้มีแปลงตัวอักษรภาษาไทยที่บิดส่องที่บ้านสำหรับบุคคลที่ต้องการเขียนตัวอักษรไทยที่บิดส่อง 4. ต้องประเมินอย่างต่อเนื่อง หากพบว่าบุคคลที่บิดส่องตัวอักษรภาษาไทย 2 รุ่น หมายความว่าบุคคล ที่จะประเมินตัวอักษรต้องได้รับการอบรม 200 ลิตร จำนวน 2 ถัง และเป็นตัวอย่างมีค่า 1 ถัง และบังคับใช้ แห่ง 1 ถัง รวมไว้ให้หมด ให้จัดอบรมเพื่อแสดงตัวอย่างตัวอักษรที่บิดส่อง ให้บุคคลที่ต้องการเขียนตัวอักษรภาษาไทย ต่อเนื่องต่อเดือน เนื่องกับไม่ให้ติดภัยลุบดู หรือสัมภาก ประมาณเดือน</p>	<p>มาตรการติดตามตรวจสอบ ศูนย์ฯพัฒนาฯ</p> <p>1. ให้ฯ A ที่ ๔ ลงนามด้วยลายมือ 2. ลงชื่อ.....</p>

ตารางที่ 1 (ต่อ-3)

องค์ประกอบสิ่งแวดล้อม / ศูนย์ต่างๆ	สรุปผลกระทบสิ่งแวดล้อม	มาตรการป้องกันและแก้ไขผลกระทบสิ่งแวดล้อม	มาตรการติดตามตรวจสอบ
1.4 ระบบเสียงและความ สั่นสะเทือน	การใช้เครื่องจักรและกิจกรรมในการก่อสร้าง ๑๒ ก่อให้เกิดเสียงดัง โดยเฉพาะการก่อสร้างชานชาลาทำให้มีระดับเสียงสูงสุด ๘๖.๙๑-๘๙.๙๔ dB(A) ซึ่งเป็นมาตรฐานระดับเสียงเฉลี่ย ๒๔ ชั่วโมง (แต่ไม่เกินระดับเสียงสูงสุด) ความสั่นสะเทือนเกิดขึ้น ๑๒ เท่าของความกว้างในช่วงงานก่อสร้างและการใช้เครื่องจักรที่มีความสั่นสะเทือน ทั้งนี้โครงการใช้เครื่องจักรที่มีความกว้างและยาว เพื่อลดผลกระทบ	๑. การก่อสร้างฐานรากของอาคารโดยผู้มีส่วนได้เสีย ๑๐ เมตร ต้องคงความพื้นที่ไว้สำหรับติดตั้งเครื่องจักรที่มีความกว้าง ๗๕ cm ให้มีห้องเดียวที่สามารถเข้าถึงได้โดยสะดวกที่ดำเนินการ รวมถึงต้องจัดให้มีแปลงรั้วขนาดใหญ่ที่สามารถรองรับการก่อสร้าง ๒. จัดให้มีห้องเดียวที่สามารถเข้าถึงได้โดยสะดวกที่ดำเนินการ รวมถึงต้องจัดให้มีห้องเดียวที่สามารถรองรับการก่อสร้าง ๓. ติดตั้งห้องน้ำขนาดใหญ่ที่สามารถรองรับจำนวนคนใช้งานที่มาก ๔. ติดตั้งห้องน้ำขนาดใหญ่ที่สามารถรองรับจำนวนคนใช้งานที่มาก ๕. จัดให้มีห้องน้ำขนาดใหญ่ที่สามารถรองรับจำนวนคนใช้งานที่มาก ๖. การจัดการขยะที่มีผู้คน ๓ รายต่อครัวเรือนต้องติดตั้งห้องน้ำขนาดใหญ่ที่สามารถรองรับจำนวนคนใช้งานที่มาก ๗. การจัดการขยะที่มีผู้คน ๓ รายต่อครัวเรือนต้องติดตั้งห้องน้ำขนาดใหญ่ที่สามารถรองรับจำนวนคนใช้งานที่มาก ๘. ป้องกันเด็กด้วยบารьерที่สามารถก่อสร้างได้โดยไม่ต้องใช้เครื่องจักร ๙. ผู้ประกอบการต้องดำเนินการโดยใช้เครื่องจักรที่มีความแรงต่ำและต้องคำนึงถึงความปลอดภัยของผู้ใช้งาน ๑๐. ประสานงานกับทางผู้รักษาดู管ด้วยการแจ้งเตือนต่อไป	๑. ตรวจสอบความเสี่ยงของโครงสร้างและติดตามการดำเนินการอย่างต่อเนื่อง ๒. ติดตามการดำเนินการอย่างต่อเนื่อง ๓. ติดตามการดำเนินการอย่างต่อเนื่อง ๔. ติดตามการดำเนินการอย่างต่อเนื่อง ๕. ติดตามการดำเนินการอย่างต่อเนื่อง ๖. ติดตามการดำเนินการอย่างต่อเนื่อง ๗. ติดตามการดำเนินการอย่างต่อเนื่อง ๘. ติดตามการดำเนินการอย่างต่อเนื่อง ๙. ติดตามการดำเนินการอย่างต่อเนื่อง ๑๐. ติดตามการดำเนินการอย่างต่อเนื่อง

ตารางที่ 1 (ต่อ-4)

องค์ประกอบอสังหาริมทรัพย์และอสังหาริมทรัพย์ที่สำคัญ		สรุปผลการทดสอบสิ่งแวดล้อมที่สำคัญ	มาตรฐานสำหรับประเมินและแนะนำแนวทางปฏิบัติของผู้ดูแล
1.5 คุณภาพน้ำ	ระบายน้ำที่ต้องการจะต้องสะอาดและปลอดภัย ไม่มีสิ่งปฏิกูลหรือเชื้อราในน้ำ	มาตรฐานสำหรับประเมินและแนะนำแนวทางปฏิบัติของผู้ดูแล	มาตรฐานสำหรับประเมินและแนะนำแนวทางปฏิบัติของผู้ดูแล
1.6 การรับประทานอาหารและดื่มน้ำ	ตรวจสอบความสะอาดของอาหารและดื่มน้ำ ไม่มีสิ่งปฏิกูลหรือเชื้อราในอาหารและดื่มน้ำ	มาตรฐานสำหรับประเมินและแนะนำแนวทางปฏิบัติของผู้ดูแล	มาตรฐานสำหรับประเมินและแนะนำแนวทางปฏิบัติของผู้ดูแล
1.7 การจัดเก็บขยะและอัพทิศทาง	ตรวจสอบความสะอาดของขยะและอัพทิศทาง ไม่มีสิ่งปฏิกูลหรือเชื้อราในขยะและอัพทิศทาง	มาตรฐานสำหรับประเมินและแนะนำแนวทางปฏิบัติของผู้ดูแล	มาตรฐานสำหรับประเมินและแนะนำแนวทางปฏิบัติของผู้ดูแล
2. ห้องน้ำสาธารณะ	ตรวจสอบความสะอาดของห้องน้ำสาธารณะ ไม่มีสิ่งปฏิกูลหรือเชื้อราในห้องน้ำสาธารณะ	มาตรฐานสำหรับประเมินและแนะนำแนวทางปฏิบัติของผู้ดูแล	มาตรฐานสำหรับประเมินและแนะนำแนวทางปฏิบัติของผู้ดูแล

เอกสารที่ 1 (ต่อ-๕)

ตารางที่ 1 (ต่อ-6)

องค์ประกอบของสิ่งแวดล้อม / คุณค่าทางฯ	สุขภาพของบ้านสิ่งแวดล้อมที่สำคัญ	มาตรการป้องกันและแก้ไขผลกระทบทางสิ่งแวดล้อม	มาตรการติดตามตรวจสอบ
3.3 ไฟฟ้า	การไฟฟ้าในระบบภายนอกสร้างบ้านไม่น่ากาง คาดว่าจะเป็น มีผลลัพธ์ที่สำคัญโดยตรง ใช้ไฟฟ้าของบ้านชั่ว	1. การใช้ไฟฟ้าภายในเพื่อที่จะสร้างความก่อสร้างและการอนุรักษ์ของการไฟฟ้า น้ำคราฟฟ์	ศูนย์การผลิตและสื่อสาร
3.4 น้ำ	พื้นที่ก่อสร้างอยู่ในพื้นที่ที่มีภาระของภูมิภาคสูงมาก คาดว่า ซึ่งปริมาณการใช้ไม่น้ำชาก่อสร้างไม่มีปริมาณน้ำมา คาดว่า จะไม่มีผลกระทบต่อชุมชน	2. ติดตั้งอุปกรณ์เพื่อตัดทางภูมิแพ้ที่ก่อสร้างที่สามารถก่อสร้างต่อต้านภัยธรรมชาติ เช่น การกันน้ำ	-
3.5 ภาระป้ายน้ำ	น้ำที่ใช้ในการก่อสร้าง ประมาณ 20 ลบ.ม./วัน จะใช้รักษาระบบ ซึ่งมีแรงดึงดัน สำหรับผู้คนจากบ้านก่อสร้าง 10 ลบ.ม./วัน จะผ่านระบบบำบัดด้วยระบบ Septic Tank ก่อนแล้วจึงลง ต้น ทั้งนี้ปริมาณน้ำไม่น้ำมาก ประกอบกับการก่อสร้างไม่ได้ ขยายภาระป้ายน้ำชุมชน	1. จัดให้มีระบบปรับน้ำภายนอกเพื่อต่อรองการก่อสร้าง พร้อมอุปกรณ์ของบ้าน ก่อสร้างจะสามารถปรับน้ำภายนอกให้ก่อสร้าง (ตั้งแต่ในช่วงที่ 1) 2. ออกแบบโครงสร้างที่เหลือจากการก่อสร้าง หรือที่ติดต่อทางทุกๆ จุด ทาง ระบายน้ำ หรือในที่สุดภาระจะลดลง ซึ่งจะลดภาระของระบบน้ำ	1. จัดให้มีเจ้าหน้าที่คอย ตรวจสอบระบบประปาประจำวัน ของโครงการ ไม่ให้เกิดการฉุดตัน ระบายน้ำ
3.6 การจัดการกุญแจ	บุคลากรของบ้านก่อสร้าง เกิดขึ้นประมาณ 300 ล็อก/วัน โครงการได้จัดให้มีบุคลากรรับภาระโดยอย่างเพียงพอ โดยแยก เป็นผู้ดูแลเบี่ยง 1 ตั้ง ตั้งขึ้นไว้กิจการที่เป็นชั่ว ช่องสำนักงานเขตจุดจุด สำหรับเทศบาลสุดท้ายของการก่อสร้าง จะต้องมีการขอแบบอย่างเป็นรูปแบบเบ็ดเตล็ด แสดงให้เจ้าหน้าที่ของ โครงการเป็นประจำวัน 2 วัน เพื่อไม่ให้เกิดผลลัพธ์ที่ ตัวแทนที่รับผิดชอบภาระไม่ทันที่จะดำเนินการ แสดงใน ช่วงที่ 1	1. จัดทำห้องขยะที่มีฝาปิดนิรภัย เพื่อรักษาความสะอาดและยับยั้งเชื้อโรค 2 ถัง จำนวน 2 ถัง ให้เพียงพอ บริเวณรอบบ้านที่จะเกิดจากบ้านและกิจกรรมทางการเกษตร 2. กำกับการอบรมเทศบาลดูแลบ้านของบ้านในพื้นที่ก่อสร้างท่านนั้น แหล่งต้นกำเนินของโรคตัวผู้คนสูง มีต้นต่อต้านภัยน้ำท่วมและต้านไข้หวัด 3 ตัว/วัน 3. จัดให้มีการขอแบบอย่างเบ็ดเตล็ดก่อสร้าง ขยายขอบเขตของสถานที่ก่อสร้างทั้งบ้าน หากยังไม่พร้อมที่จะดำเนิน การทำบ้านผู้คนและผู้เช่าไม่สามารถรับภาระไม่สามารถดำเนินการได้เพื่อป้องกันไม่ให้เป็นแหล่ง เพาะพันธุ์แมลงและสัตว์น้ำไป	1. จัดทำห้องขยะที่มีฝาปิดนิรภัย เพื่อรักษาความสะอาดและยับยั้งเชื้อโรค 2 ถัง จำนวน 2 ถัง ให้เพียงพอ บริเวณรอบบ้านที่จะเกิดจากบ้านและกิจกรรมทางการเกษตร 2. กำกับการอบรมเทศบาลดูแลบ้านของบ้านในพื้นที่ก่อสร้างท่านนั้น แหล่งต้นกำเนินของโรคตัวผู้คนสูง มีต้นต่อต้านภัยน้ำท่วมและต้านไข้หวัด 3 ตัว/วัน 3. จัดให้มีการขอแบบอย่างเบ็ดเตล็ดก่อสร้าง ขยายขอบเขตของสถานที่ก่อสร้างทั้งบ้าน หากยังไม่พร้อมที่จะดำเนิน การทำบ้านผู้คนและผู้เช่าไม่สามารถรับภาระไม่สามารถดำเนินการได้เพื่อป้องกันไม่ให้เป็นแหล่ง เพาะพันธุ์แมลงและสัตว์น้ำไป
		4. ติดต่อให้สำนักงานเขตมาดำเนินการจัดเก็บขยะอย่างเป็นประจำ สำนักงาน "น้ำมูลและน้ำเสีย" จัดตั้งในชุมชนน้ำและบ้านเรือน ให้ดำเนินการที่บ้านที่มีภาระไม่ได้ด้วยตัวเอง	800 ล้านบาท 4.4%

ପାତ୍ରକାଳୀ

องค์ประกอบสิ่งแวดล้อม / ศูนย์ค่าต่างๆ		มาตรฐานและเกณฑ์มาตรฐานที่สำคัญ	มาตรฐานและเกณฑ์มาตรฐานที่สำคัญ
4. ศูนย์ค่าต่างๆ	4.1 สังคม-เศรษฐกิจ	<p>ในช่วงก่อสร้างจะเกิดผลกระทบต่อสภาพแวดล้อมที่สำคัญไม่ต้านทาน ばかりเล็กน้อยเนื่องจากคนงานก่อสร้างจะมีภาระใช้จ่ายในเชิง เข้าช่องทางพากษาส่วนตัว ทำให้การค้าขายไม่ปรับเปลี่ยนเพื่อ ก่อสร้างมีความต้องห้าม สำหรับผลกระทบในด้านสังคม การจราจรค่อนข้างน่าก่อสร้างทั้งให้ชุมชนติดคอกันเดินทางกันงว่ง เรียงค่าวาปนอยู่ภายในชีวิตและทรัพย์สิน น้อหาจางนี้ยังคง ความวิเศษก้างสักเรื่องผลกระทบจากการก่อสร้าง ย่นสีสังคมดัง ดุลจิตต์ การจราจรตัดขาด และความสันติสุขเป็นต้น</p>	<p>1. ควบคุมดูแลสถานที่อยู่ในพื้นที่โครงการ ไม่ให้ก่อเหตุทะเลาะวิวาท หรือก่อเรื่อง เดือดรุนแรงภายใน ขัดแย้งกับผู้อยู่อาศัยในพื้นที่ชุมชนเดียบ 2. จัดให้มีผู้ดูแลโครงการ ประจำสถานที่ทำการเข้าใจกับผู้พักอาศัยในพื้นที่เดียบ แผนกวิชาการก่อสร้าง เนื้อร่องคุณและสอนภาระด้านต่างๆ จากโครงการเพื่อนำมาปรับปรุง มาตรฐานในการจราจรและผลกระทบทางการค้าต่อไป</p> <p>3. ผู้รับเหมาต้องควบคุมไม่มีการปฏิบัติตามมาตรการด้านความปลอดภัยของคนงานจากภัยอันตราย ทุกประการที่อาจมีต่อผู้อยู่อาศัยในพื้นที่ชุมชนเดียบ ในกรณีที่จำเป็นพื้นที่อาจเกิดให้เกิดภัยบนบาน เจ้าของโครงการต้องดำเนินการกับผู้ดูแลให้ผู้อยู่อาศัยได้ทราบถึงภัยที่อาจเกิดขึ้นเพื่อให้ได้รับการรับ�� 4. จัดให้มีชุดอุปกรณ์ทางการรักษาความปลอดภัยไว้พร้อมที่จะต่อรองผู้อยู่อาศัยในพื้นที่เดียบ เพื่อให้ผู้ใช้รับผลกระทบ ส่วนภัยร้ายและภัยทางการรักษาความปลอดภัยที่สูงสุด ผู้รับเหมาต้องดำเนินการตามที่ได้ระบุไว้ โครงการซึ่งผู้รับเหมาต้องดำเนินการตามที่ได้ระบุไว้</p>
4.2 สาธารณสุขและ อาชญากรรม		<p>กิจกรรมการก่อสร้าง รวมถึงกิจกรรมอุตสาหกรรมกันขายของคนงาน จำนวนมาก อาจก่อให้เกิดความไม่สงบอย่างต่อเนื่อง ก่อสร้าง หรืออาจเป็นแหล่งเสียงเพื่อโกรกได้ ดังนั้น ผู้รับเหมา จึงเป็นผู้ขอร้องมาจัดตระเบียบพื้นที่ก่อสร้าง ให้ถูกสุลักษณะและ รวมถึงควบคุมให้คนงานมาปฏิบัติตามระเบียบของผู้รับเหมา ระหว่างการทำงาน เพื่อลดผลกระทบด้านลบให้ด</p>	<p>1. ดูแล ภาคชั้น ให้ผู้รับเหมากำกับสร้าง ควบคุมการทำงานของคนงานก่อสร้างตามหลักเกณฑ์มาตรฐาน ปลดภัยในการทำงาน โดยเฉพาะการทำงานบนที่สูง ห้องน้ำครัวจัดให้มีชุดกันผู้ล้มเหลวของคนงาน ปลดภัยที่เหมาะสม เช่น หมวกนิรภัย บูรพา รองเทาหุ้นหุ้นสิ้น เสื้อผ้าตัดผู้นิรภัย(Safety Belt) สำหรับผู้ยกเครื่องเดินทางบนที่สูงที่คงจะเป็นภัยชั้นหนา เป็นต้น 2. ในการนีที่วัสดุอุปกรณ์ในการก่อสร้างหรือสิ่งของก่อสร้างเกิดการชำรุด เสียหาย ที่อาจเป็น อันตรายต่อสุขภาพ หรือทรัพย์สิน ต้องหยุดการก่อสร้างทันที จนกว่าจะแก้ไขข้อบกพร่องให้เรียบร้อย ก่อน จึงดำเนินการก่อสร้างต่อไปได้ 3. การทำงานในที่สูงต้องมีสายรัดตัวอย่างตัวอย่าง 2 เท่าของน้ำหนักของตัว ลูกสูงต้องนับร้อยนับพันอย่าง 4 เท่า ไม่ควรตั้งตัวอย่าง แต่ต้องตั้งตัวอย่าง 10 เมตรขึ้นไป จะต้องนับที่หัวเพื่อติดตั้งรั้วไม่น้อยกว่า 80 ซม.</p>

ตารางที่ 1 (ต่อ-8)

องค์ประกอบสิ่งแวดล้อม / ดูดซับ	สุขภาพของมนต์เสน่ห์ของเมือง	มาตรฐานและผลลัพธ์ตามที่ต้องการ	มาตรฐานและผลลัพธ์ตามที่ต้องการ
4.2 สามารถน้ำดื่มสะอาด อนามัย (ต่อ)		<p>มาตรฐานของมนต์เสน่ห์ของเมืองที่ดีต้องมีน้ำดื่มสะอาดและบริโภคได้โดยไม่ต้องกังวลเรื่องความปลอดภัยของน้ำดื่มอย่างเด็ดขาด ที่จะส่งผลให้คนในเมืองสามารถใช้ชีวิตอย่างมีคุณภาพและมีสุขภาพดี</p> <p>4. ผู้รับเหมาจะต้องจัดให้คนงานที่ทำงานในพื้นที่อยู่บ้านมากกว่า 4.00 เมตร ซึ่งมีสังกะสนีบดด้วยแล้วก็ มีอุปกรณ์คุ้มครองตามมาตราฐานของหน่วยรักษาดูแลอย่างเข้ม ที่จะส่วนใหญ่เป็นบันไดบันได แล้วเชือก นิรภัยตลอดเวลาการทำงาน</p> <p>5. ห้องน้ำให้บุคคลที่ไม่บุตรคลิกให้พักอาศัย หลบภัยโดยไม่ต้องเดินทางไกลไปหาสถานที่สาธารณะที่กำลังอยู่ห่าง 6. ลอดใต้ห้องน้ำ公共区域 สำหรับคนงานที่ทำการอยู่ที่นี่เพื่อติดต่อสื่อสาร 7. ควบคุม และจัดหาสิ่งของดูแล การใช้ไฟฟ้า ภาระจราจร หรือ ให้แสงสว่าง รวมถึงความปลอดภัยในงาน ซึ่งมีความจำเป็นในการทำงาน รวมทั้งมาตรการต้านภัยอุบัติเหตุที่จำเป็น เช่น ตั้งคันบันทึกร่อง “ไม่ให้ที่ซึ้งได้รับไฟฟ้า” เป็นต้น</p> <p>8. ห้องน้ำน้ำยา ติดตั้ง กอน หรือเก็บคร่องน้ำ เครื่องใช้ อุปกรณ์ทำความสะอาด ห้องน้ำสุขาในโครงสร้างไม่ให้ สกปรกและ เก็บคร่องน้ำดูดซับ ห้องน้ำสุขาที่ห้องน้ำน้ำยา ห้องน้ำสุขาที่ห้องน้ำน้ำยา ห้องน้ำสุขา ผู้คนสามารถใช้ห้องน้ำได้โดยไม่มีการป้องกันอยู่ในห้องน้ำโดยที่ห้องน้ำติดต่อสุขภาพ รักษา ร่างกาย น้ำเชื้อพัพพ์สิ่ง ติดตั้งไฟให้มีแสงสว่างเพียงพอ ในระหว่างพำนักอาศัยที่ดีที่สุด ไม่ต้องเดินทางไกล</p> <p>9. จัดทำบันไดแก้วติดตั้งงานที่สร้างทุกคนเที่ยวบินด้านในโครงสร้าง แหล่งท่องเที่ยวต้องพัฒนาตาม ประสิทธิภาพการทำงาน</p> <p>10. จัดทำบันไดแก้วติดตั้งงานที่สร้างทุกคนเที่ยวบินด้านในโครงสร้าง แหล่งท่องเที่ยวต้องพัฒนาตาม พื้นที่อยู่อาศัยโดยไม่ต้องเดินทางไกล</p> <p>11. กำหนดระยะเวลาที่ต้องดำเนินการ ไม่ให้กระท้ำทำให้ชา ที่จะทำให้เกิดการรบกวน ความ เดือดร้อนร้าวตาก暑 หรือความชื้นสูงสีดำ ต้องเพื่อผ่อนผัน แหล่งท่องเที่ยวต้องแก้ไขในทันที วิธีการ ควบคุมงานที่ดูดซับในภาระจราจรและป้องกันภัยในภาระผ่านทาง</p>	<p>มาตรฐานและผลลัพธ์ตามที่ต้องการ</p> <p>มาตรฐานและผลลัพธ์ตามที่ต้องการ</p>

๑๙	๑๐	๘๘	๔๔	๔๔
๗๙	๘๙	๘๙	๘๙	๘๙
๘๙	๘๙	๘๙	๘๙	๘๙
๘๙	๘๙	๘๙	๘๙	๘๙
๘๙	๘๙	๘๙	๘๙	๘๙

องค์ประกอบสิ่งแวดล้อม / คุณค่าต่างๆ		สรุปผลกระทบสิ่งแวดล้อมที่สำคัญ	มาตรการป้องกันและแก้ไขผลกระทบสิ่งแวดล้อม	มาตรฐานด้านความยั่งยืนขององค์กร
4.3 การป้องกันอัคคีภัย	การก่อจลาจลในภูมิภาคใต้คือภัยสำคัญที่ส่งผลกระทบต่อเศรษฐกิจและการค้าอย่างมาก ตั้งแต่เรื่องความเสียหายทางกายภาพและทรัพย์สินไปจนถึงความเสียหายทางเศรษฐกิจอย่างรุนแรง	การก่อจลาจลในภูมิภาคใต้คือภัยสำคัญที่ส่งผลกระทบต่อเศรษฐกิจและการค้าอย่างรุนแรง อย่างไรก็ตาม ภัยธรรมชาติเช่นพายุและน้ำท่วมยังคงเป็นภัยคุกคามที่สำคัญไม่แพ้กัน ตามมาด้วยภัยคุกคามทางไซเบอร์ที่เพิ่มขึ้นอย่างต่อเนื่อง	1. ศูนย์เฝ้าระวังภัยธรรมชาติและสถานที่เสี่ยงภัย 2. ศูนย์เฝ้าระวังภัยธรรมชาติและสถานที่เสี่ยงภัย 3. จัดให้มีการติดตั้งกล้องวงจรปิดเพื่อเฝ้าระวังภัยธรรมชาติและกิจกรรมทางไซเบอร์	มาตรฐานด้านความยั่งยืนขององค์กร
4.4 ภัยธรรมชาติ	ภัยธรรมชาติที่สำคัญ เช่น การกำจัดชนิดต่างๆ ของแมลงวัน การก่อจลาจลและการไหว้สะท้อน ภัยธรรมชาติที่สำคัญ เช่น การก่อจลาจลและการไหว้สะท้อน ภัยธรรมชาติที่สำคัญ เช่น การก่อจลาจลและการไหว้สะท้อน ภัยธรรมชาติที่สำคัญ เช่น การก่อจลาจลและการไหว้สะท้อน ภัยธรรมชาติที่สำคัญ เช่น การก่อจลาจลและการไหว้สะท้อน	ภัยธรรมชาติที่สำคัญ เช่น การก่อจลาจลและการไหว้สะท้อน	1. จัดให้มีการก่อจลาจลและภัยธรรมชาติที่สำคัญ เช่น การก่อจลาจลและการไหว้สะท้อน ภัยธรรมชาติที่สำคัญ เช่น การก่อจลาจลและการไหว้สะท้อน ภัยธรรมชาติที่สำคัญ เช่น การก่อจลาจลและการไหว้สะท้อน ภัยธรรมชาติที่สำคัญ เช่น การก่อจลาจลและการไหว้สะท้อน ภัยธรรมชาติที่สำคัญ เช่น การก่อจลาจลและการไหว้สะท้อน 2. ฝึกอบรมภัยธรรมชาติที่สำคัญ เช่น การก่อจลาจลและการไหว้สะท้อน ภัยธรรมชาติที่สำคัญ เช่น การก่อจลาจลและการไหว้สะท้อน ภัยธรรมชาติที่สำคัญ เช่น การก่อจลาจลและการไหว้สะท้อน ภัยธรรมชาติที่สำคัญ เช่น การก่อจลาจลและการไหว้สะท้อน ภัยธรรมชาติที่สำคัญ เช่น การก่อจลาจลและการไหว้สะท้อน 3. จัดทำแผนฉุกเฉินภัยธรรมชาติที่สำคัญ เช่น การก่อจลาจลและการไหว้สะท้อน ภัยธรรมชาติที่สำคัญ เช่น การก่อจลาจลและการไหว้สะท้อน ภัยธรรมชาติที่สำคัญ เช่น การก่อจลาจลและการไหว้สะท้อน ภัยธรรมชาติที่สำคัญ เช่น การก่อจลาจลและการไหว้สะท้อน ภัยธรรมชาติที่สำคัญ เช่น การก่อจลาจลและการไหว้สะท้อน 4. จัดทำแผนฉุกเฉินภัยธรรมชาติที่สำคัญ เช่น การก่อจลาจลและการไหว้สะท้อน	มาตรฐานด้านความยั่งยืนขององค์กร
4.5 แหล่งศิลปกรรมและวัฒนธรรม	บริเวณใกล้เคียงที่มีแหล่งศิลปกรรมและวัฒนธรรมที่สำคัญ เช่น โบราณสถาน หอคอย และวัด	บริเวณใกล้เคียงที่มีแหล่งศิลปกรรมและวัฒนธรรมที่สำคัญ เช่น โบราณสถาน หอคอย และวัด	1. บูรณะรักษาและอนุรักษ์แหล่งศิลปกรรมและวัฒนธรรมที่สำคัญ เช่น โบราณสถาน หอคอย และวัด 2. จัดทำนิทรรศการและจัดแสดงศิลปกรรมและวัฒนธรรมที่สำคัญ เช่น โบราณสถาน หอคอย และวัด 3. จัดทำโครงการอนุรักษ์และฟื้นฟูศิลปกรรมและวัฒนธรรมที่สำคัญ เช่น โบราณสถาน หอคอย และวัด	มาตรฐานด้านความยั่งยืนขององค์กร
4.6 ผลกระทบจากภัยธรรมชาติ	ภัยธรรมชาติที่สำคัญ เช่น พายุและน้ำท่วม	ภัยธรรมชาติที่สำคัญ เช่น พายุและน้ำท่วม	1. จัดทำแผนฉุกเฉินภัยธรรมชาติที่สำคัญ เช่น พายุและน้ำท่วม 2. จัดทำแผนฉุกเฉินภัยธรรมชาติที่สำคัญ เช่น พายุและน้ำท่วม 3. จัดทำแผนฉุกเฉินภัยธรรมชาติที่สำคัญ เช่น พายุและน้ำท่วม	มาตรฐานด้านความยั่งยืนขององค์กร

፩፻፭፻፯፻፲ (፪፭-፱)

प्राचीन विद्या का अध्ययन



UTHAI CONSULTANT CO.,LTD.
UTHAI CONSULTANT CO.,LTD.

69/1 SUNGWAT 93 ROAD
SOI PHUNGATE 11 BANGCHAK
PRAKANONG BANGKOK 10260
TEL. (02) 331-8245-6, 332-8700-1
FAX (02) 331-8351
www.authicon.suani.ca.th
E-mail : authicon@authicon.suani.ca.th

PROJECT ENGINEER

This architectural site plan illustrates the layout of a building complex and its associated infrastructure. The plan includes:

- Building Footprints:** Labeled with "STRUCTURAL ENGINEER" and "MECHANICAL ENGINEER".
- Drainage Systems:** Labeled with "ELECTRICAL ENGINEER", "SANITARY ENGINEER", and "CIVIL ENGINEER".
- Public Areas:** Labeled with "STORE" and "GARAGE".
- Infrastructure:** Includes a "GARBAGE TRAP SUMP" and "PUBLIC MANHOLE".
- Notes:** Various notes in Thai provide specific details about the design, such as "ห้องน้ำทั้งหมดจะมี จานล้าง 10 หมื่น" (All bathrooms will have a 10,000-unit drain), "ห้องน้ำของร้านค้า จานล้าง 10 หมื่น" (Commercial bathroom drain 10,000), "ห้องน้ำของร้านอาหาร จานล้าง 10 หมื่น" (Food court bathroom drain 10,000), and "ห้องน้ำสาธารณะ จานล้าง 4 หมื่น" (Public restroom drain 4,000).
- Architectural Labels:** "CIVIL ENGINEER", "STRUCTURAL ENGINEER", "MECHANICAL ENGINEER", "ELECTRICAL ENGINEER", "SANITARY ENGINEER", and "ARCHITECTS".
- Owner Information:** "OWNER" and "LIC. TITLE".

ຜົດປັບເວລີນໃຫຍ່ອາກມະນູນງ່າງກອສກາ SCALE Not to scale

卷之三

សាខាបឹងកេងកង
សាខាអាស់នីតិវិទ្យា

គុណភាព 1 ផែនបរិយាយគ្រប់គ្រងការទូទាត់រាល់រាល់

ตารางที่ 2 สรุปมาตรฐานประเมิน แก้ไข และผลผิดพลาดที่พบว่าไม่สอดคล้อง โครงการ เนื้อที่ อยู่ใน รัฐประยิญ (ฉบับที่บันทึก)

ข้อ ๑ บังคับ เมืองกาฬสินธาร์ พื้นที่อยู่อาศัย จังหวัด (มหาชน) ด้วยรัฐมนตรี พ.ศ.๒๕๖๔ ประกาศฯ กำหนดหมายฯ

องค์ประกอบสิ่งแวดล้อม/ คุณค่าทางกายภาพ	สรุปผลการทดสอบสิ่งแวดล้อม	มาตรการป้องกันและแก้ไขผลกระทบสิ่งแวดล้อม	มาตรการติดตามตรวจสอบ ผลกระทบสิ่งแวดล้อม
1. ทรัพยากรากฐานทางกายภาพ			
1.1 ลักษณะภูมิประเทศ	ในภารกิจสืบสานอาชารพื้นที่อยู่ของประเทศไทย ประกอบด้วย ศาสตราจารย์และศิลปินอย่างเชิงลึก และภูมิปัญญาที่มีความ ไม่ทำให้สิ่งแวดล้อมเสียหายและสูญเสียไป ผังบริเวณโดยรวมเป็นรูปที่ 2	1) ก่อสร้างอาคารให้เป็นไปตามที่กำหนดดังเงื่อนไข โดยมีค่า FAR 3.95:1 , OSR ร้อยละ 63.65 สำหรับพื้นที่วางตั้งอพาร์ทเม้นท์ห้องชุดห้องครัวห้องน้ำห้องนอน ร้อยละ 16.11 2) จัดให้มีพื้นที่ใช้ประโยชน์ตามแบบที่ได้รับไว้เดิมโดยไม่ย้ายตั้งตามแบบใหม่	มาตรการติดตามตรวจสอบ ผลกระทบสิ่งแวดล้อม
1.2 ดินและภูมิประเทศ	พื้นที่โดยรวมภูมิประเทศส่วนใหญ่เป็นดินทรายที่มีปริมาณเพียงพอสำหรับการทำเกษตร ทางด้านแมลงพืชและทรายที่สามารถปลูกพืชได้ดี แต่ดินในบริเวณที่ตั้งโครงการ ติดภูเขาและห้วยที่มีความลาดเอียงสูง ล้วนเป็นภูมิภาค ดินในบริเวณที่ตั้งโครงการเป็นดินในระบบห้วยที่มีน้ำตก	ปัจจุบันมีภูมิประเทศที่มีปริมาณดินที่เพียงพอสำหรับการทำเกษตร พื้นที่ดินในบริเวณที่ตั้งโครงการเป็นภูมิภาคที่มีน้ำตก	ที่มีผู้ดูแลรักษาดูแล
1.3 คุณภาพอากาศ	การตรวจวัดภายในโครงการอย่างไรให้เกิดผลกระทบ หากมีสัมพัทธภาพ ได้แก่ ฝุ่นละออง กำசុង คาร์บอนมอนอกอไนต์ (CO) ไฮโดรเจนออกไซด์ ที่ระบายน้ำคือของเหลว	1) ดูแลสถานที่โครงการให้สะอาดและปลอดภัย เพื่อป้องกันไม่ให้เกิดการ ก่อจลาจลหรืออุบัติเหตุที่ส่อไปสู่การทำลายทรัพย์สิน 2) ปลูกต้นไม้และจัดพื้นที่สีเขียวในพื้นที่โครงการเพื่อรักษาความชื้นและดูแล เสียงจากเครื่องยนต์ โดยมีพื้นที่สีเขียวไม่น้อยกว่า ๑ ตารางเมตร ต่อ ๑ คัน 3) ห้ามติดเครื่องยนต์ ช่วงเวลาดูดซับไม่ให้ดูดซับ 4) นำรถบรรทุกไม่ลงมูลในพื้นที่โครงการ ควรป้องกันภัยธรรมชาติในพื้นที่โครงการ	

หน้า ๑๔ ๑๗๖๘๕ ๐๔ ๒๕๖๔
ต่อ ๑ ๔๘ ๘๖๘๕ ๐๔ ๒๕๖๔

ຕາງດ້ານທີ 2 (ຕະຫຼາກ-1)

ตารางที่ 2 (ต่อ-2)

องค์ประกอบของสิ่งแวดล้อม/ คุณค่าทางฯ	สิ่งแวดล้อมที่ต้องกำจัด	มาตรฐานของสิ่งแวดล้อม	มาตรฐานของสิ่งแวดล้อม
1.5 คุณภาพน้ำ และภาระตู้ น้ำ (ต่อ)	สิ่งแวดล้อมที่ต้องกำจัด	มาตรฐานของสิ่งแวดล้อม มาตรฐานของสิ่งแวดล้อม	มาตรฐานของสิ่งแวดล้อม มาตรฐานของสิ่งแวดล้อม

พ.ย. ๑๖๐๗๒๕๔๘ ๔๔๐๑๑๑
ดูดูบ.....
ผู้รับอนุญาตให้ใช้

ตารางที่ 2 (ต่อ-3)

องค์ประกอบของสิ่งแวดล้อม/ คุณค่าทางวัฒนธรรม	สิ่งแวดล้อมที่บ่มเพาะฯ ให้เกิดขึ้น	มาตรการป้องกันและแก้ไขผลลัพธ์ของสิ่งแวดล้อม	มาตรการติดตามดูแลรักษา
1.6 การรับประทานอาหารและ ความรู้สึก	ในการรับประทานแบบสำหรับอาหารที่อร่อยมาก ไม่สามารถรับประทานได้ตามที่เป็นมาตรฐานที่ควรจะเป็น ไม่สามารถรับประทานได้แบบที่ต้องการให้เป็นไปตามแบบที่ต้องการ	1) จัดพื้นที่สีเขียวในบริเวณพื้นที่โครงการให้เป็นไปตามแบบที่ต้องการ โครงการ โดยมีพื้นที่สีเขียวอย่างน้อย 1 ตารางเมตร ต่ำ 1 คูน 2) ดูแลด้านแม่ภาระให้อยู่ในโครงสร้างให้เข้มแข็งที่สุด possible 1 ตารางเมตร ต่ำ 1 คูน 3) ในบริเวณโครงการ ต้องมีการรับประทานอย่างปลอดภัยมากกว่า ไม่ถูกทำลาย เพื่อให้สามารถมีการนับถือผู้คนที่มาเยือนได้มากกว่า 6 เมตร 4) ห้ามรับประทานที่จุดใดในพื้นที่โครงการ ติดเครื่องจักรที่สิ่ง	ผลการดำเนินการต่อเนื่อง
1.7 การปลูกผักและ พืชทางเลี้ยง	การวางแผน ออกแบบและปลูกผักในโครงการ มีการร่วม รับประทาน รับประทานที่ห้องครัวที่ห้องน้ำมายำทำน้ำ ย่างไก่ตาม เบื้องหลังห้องครัวภายในห้องนอน 4 ห้อง ทำให้ได้รับความ บันเทิงและพักผ่อน ซึ่งจะมีผลกระทบต่ออาคารที่อยู่ ข้างเคียงได้	ก่อสร้างโครงการให้เป็นไปตามแบบสถาปัตยกรรม โดยมีระเบียบท่อง แหล่งความสุขของครัวเรือนที่ทำให้บ้านของผู้เช่ามีความสุขมากขึ้น ที่เกี่ยวข้อง	วันที่ 17 พฤษภาคม 44 พ.ศ. ดูแล 80% ผู้รับ
2. ทรัพยากรดสิ่งแวดล้อม ทางชุมชน	สิ่งที่ห้องครัว เป็นพื้นที่ที่รักษาความเป็นมาการ พานิชย์ แวดล้อมด้วยห้องครัวพานิชย์ ขนาดพื้นที่ ร้านค้า และห้องครัวพานิชค้า ไม่เสียพื้นที่สำคัญ	ใช้บริการที่บ้านสูงสุดอย่างต่อเนื่อง เพื่อ减低ภัยทางอากาศ ลดความเสี่ยงจากภัยธรรมชาติ ไม่สามารถดำเนินการได้ตามกำหนดเวลา ระบบบำบัดน้ำเสียจากโครงการ ไม่สามารถดำเนินการได้ตามกำหนดเวลา	วันที่ 17 พฤษภาคม 44 พ.ศ. ดูแล 80% ผู้รับ

ตารางที่ 2 (ต่อ-4)

องค์ประกอบสำคัญและลักษณะ คุณค่าต่างๆ	สรุปผลกระทบสังเวชลักษณะ มาตรฐานและแก้ไขผลลัพธ์ของ มาตรการป้องกันและแก้ไขผลลัพธ์ของ มาตรการด้านความต้องการของบุคลากร	มาตรการด้านความต้องการของบุคลากร ผลกระทบสังเวชลักษณะ
3. คุณค่าการใช้ประโยชน์ ของมนุษย์	<p>ลักษณะของโครงสร้างเป็นขนาดใหญ่ พื้นที่สูง หมายเลขอ. ย.5-9 ซึ่งปรับลดลงมา ขนาดพื้นที่อย่างต่อเนื่องโดยรวม ร้อยละ 63.65 รายการพื้นที่อย่างต่อเนื่องโดยรวม ร้อยละ 16.11 เป็นต้น</p> <p>การใช้ประโยชน์ติดตามผู้คนต่อห้องแต่ละ ห้องมีรายได้ รวมทั้งสิ้นลดต่อห้องตามผู้คนออก การใช้ประโยชน์ต่อห้องเดียว</p> <p>3.1 การใช้ประโยชน์ติดตามผู้คน ของมนุษย์</p> <p>ลักษณะของโครงสร้างเป็นขนาดใหญ่ พื้นที่สูง หมายเลขอ. ย.5-9 ซึ่งปรับลดลงมา ขนาดพื้นที่อย่างต่อเนื่องโดยรวม ร้อยละ 63.65 รายการพื้นที่อย่างต่อเนื่องโดยรวม ร้อยละ 16.11 เป็นต้น</p>	<p>ก่อสร้างโครงสร้างให้เป็นไปตามแบบที่กำหนด โดยมีระยะเวลาที่จะเปลี่ยน ระบายน้ำใหม่และก่อสร้างใหม่อีกครั้งหนึ่ง ที่ได้บรรลุผล สำคัญ FAR 3.95.1, OSR ร้อยละ 63.65 ลดลงเพิ่มกว่าครึ่งหนึ่งที่อาคารรวม ร้อยละ 16.11 เป็นต้น</p>
3.2 การคุมน้ำตาม หลักการดูแลรักษา	<p>จ้างงานรับเหมือนาก่อสร้าง 621 คืน ไม่ ทางเข้า-ออก ทางเดียว โดยปริมาณรถที่พำนัชในเดือน นั้นก่อสร้างต้องดูแลให้คงที่ ไม่สูงกว่า 50% การจราจรจะจะหนาแน่นมากไปริมถนนพหลโยธิน(ขาออก) หรือหน้าบ้านเมือง รับใช้กันซึ่งกัน不让 บริษัทฯ ได้รับ โควตา เนื่องจากความสามารถในการจราจรทั้งหมดที่ 7 (พ.ศ. 2517) จำนวน 621 คืน</p> <p>การเข้าไปใช้บริการในหน้างานถูกห้าม</p> <p>5) จัดให้มีเจ้าหน้าที่อุปนายกุนแจดูแลติดตามจราจรปรับปรุงตามหัวทางเข้า- ออกโดยตรงตลอดเวลา</p> <p>6) ติดตั้งกล้องวงจรปิดตามที่น้ำท่วมจะต้องเข้าในบริเวณเดิมในกรณีฉุกเฉิน</p>	<p>1) จัดให้มีเจ้าหน้าที่รักษาความปลอดภัย ดูแลรักษาในบริเวณจุด รวมที่จอดรถ และก่อสร้างรากฐานไม้โครงสร้างเดิม</p> <p>2) จัดให้มีการติดตั้งเครื่องขยายเสียงภายในโครงสร้าง จัดให้มีสายอุปกรณ์ แสงไฟติดตั้งภายในโครงสร้างและบริเวณทางเข้า-ออกของโครงสร้าง</p> <p>3) จัดให้มีที่จอดรถอย่างเพียงพอตามกฎหมายที่ 7 (พ.ศ. 2517) จำนวน 621 คืน</p> <p>4) จัดให้มีเจ้าหน้าที่อุปนายกุนแจดูแลติดตามจราจรปรับปรุงตามหัวทางเข้า- ออกโดยตรงตลอดเวลา</p> <p>5) จัดทำสติ๊กเกอร์/ป้ายอนุญาตผู้เข้า-ออกโดยตรง ติดปะรุงบนกระจก ตัวตนน้ำรั่วซึ่งอยู่ที่พื้นที่พื้นที่อยู่ในโคนครุฑาก หรือจุดน้ำรั่วซึ่งอยู่ที่น้ำมีมูลค่า เพื่อให้แสดงในกรณีฉุกเฉิน และจดเขียนในกรณีผู้เข้า-ออกโดยตรง ไม่ เกิดภัยคุกคาม</p> <p>6) ติดตั้งกล้องวงจรปิดตามที่น้ำท่วมจะต้องเข้าในบริเวณเดิมในกรณีฉุกเฉิน</p>

ดังนั้น
ดังนั้น

ตารางที่ 2 (ต่อ-5)

องค์ประกอบอุปกรณ์และสื่อสาร/ ศูนย์ต่อสื่อสาร	สรุปผลการประเมินและผลลัพธ์	มาตรการป้องกันและมาตรการทบทวนสื่อสาร	มาตรการติดตามตรวจสอบ ผลลัพธ์และล้มเหลว
3.2 กองบัญชาการ (เดิม)			
3.3 ระบบสารสนเทศฯ	ความต้องการสำหรับผู้คนในชุมชน และสำหรับผู้คนในชุมชน อย่างละเอียดมากขึ้น และการนำเสนอข้อมูลที่มีความแม่นยำ	มาตรการป้องกันและมาตรการทบทวนสื่อสาร มาตราการป้องกันและมาตรการทบทวนสื่อสาร	มาตรการติดตามตรวจสอบ ผลลัพธ์และล้มเหลว

សំណង់ 2 (ពេល-6)

10

សំគាល់ ក្រុងរាជរដ្ឋបាល និង ក្រុងរាជរដ្ឋបាល ក្នុងរាជរដ្ឋបាល

ตารางที่ 2 (ต่อ-7)

ข้อคิดเห็นของบุคลากรที่แสดงความคิดเห็น/ คุณค่าต่างๆ	สรุปผลลัพธ์ที่ประเมินและแนวทางการติดตามต่อไป	มาตรฐานการบริการภายนอกและแนวทางต่อไป	
		ผลลัพธ์ที่ประเมินและแนวทางต่อไป	มาตรฐานการบริการภายนอกที่ต้องการ
3.5 การจัดการภาระโดย	มูลฝงอยู่ที่เกิดขึ้นจริงจากผู้พากษาศัยในโครงงาน ห้องเรียนที่ 15.78 แบบ/วัน จำเป็นต้องมีการประเมินผลเดือนละครั้ง เหมาะสมกับหน้าที่ของตนให้เกิดประโยชน์มากที่สุด	<p>1) จัดให้มีการประเมินทุกภาคปีและประเมินครึ่งปี ขนาดของภาคปีและระยะเวลาที่ต้องประเมินให้สอดคล้องกับภาระของผู้สอน ให้สามารถประเมินได้โดยรวมไม่ใช่เฉพาะรายบุคคล แต่ให้เป็นรายรายบุคคล ให้สามารถประเมินได้โดยรวม ไม่ใช่เฉพาะรายบุคคล</p> <p>2) มีการวางแผนอย่างชัดเจน ตรวจสอบและรายงานต่อผู้อำนวยการ ติดตามและแก้ไขปัญหาที่อาจมีขึ้น ให้สามารถดำเนินการได้อย่างมีประสิทธิภาพ</p> <p>3) จัดให้มีรายงานทางการศึกษาทุกภาคปีและประเมินครึ่งปี ให้สามารถประเมินได้โดยรวม ไม่ใช่เฉพาะรายบุคคล ให้สามารถดำเนินการได้อย่างมีประสิทธิภาพ</p> <p>4) ประสำนักงานบันทึกภาระของครุภัณฑ์ ให้สามารถจัดเก็บรายชื่องานที่ต้องดำเนินการต่อไป</p> <p>5) ทำดาวน์โหลดที่ต้องปรับเปลี่ยนให้สอดคล้องกับภาระของผู้สอน เช่น คurriculum และแผนสอนที่ต้องปรับเปลี่ยน ให้สามารถประเมินได้โดยรวม ไม่ใช่เฉพาะรายบุคคล</p> <p>6) จัดให้มีห้องพักขยะของครุภัณฑ์ ให้สามารถจัดเก็บและจัดการขยะที่ต้องถูกกำจัด ให้สามารถดำเนินการได้อย่างมีประสิทธิภาพ</p>	<p>มาตรฐานการบริการภายนอกที่ต้องการ ให้สามารถประเมินได้โดยรวม ไม่ใช่เฉพาะรายบุคคล</p>

หมายเลข ผู้เข้ารับ บริการ	29	44.....	ผู้รับบริการ
ผู้รับบริการ

四庫全書

ตารางที่ 2 (ต่อ-9)

องค์ประกอบสิ่งแวดล้อม/ คุณค่าสำคัญ	สิ่งแวดล้อมที่ได้รับผลกระทบ	มาตรการป้องกันและแก้ไขผลกระทบสิ่งแวดล้อม	มาตรการดูแลตามมาตรฐานฯ
4.3 ระบบน้ำป้องกันและระบายน้ำ	อาคารพักอาศัยที่มีผู้อยู่อาศัยจำนวนมาก กิจกรรมของผู้พักอาศัย เช่น การใช้เครื่องใช้ไฟฟ้า ในการปรุงอาหาร โดยมีรั้วบังขวางช่องทางน้ำที่อาจ ก่อให้เกิดดับบุหรี่ที่ยกไปบนบ้านไฟฟ้า หรืออุบัติเหตุ	<p>1) เนื่องจากอาคารขนาดใหญ่เป็นอาคารขนาดใหญ่พิเศษ ตั้งแต่ 3 ชั้น โครงการ 2535 และภาระน้ำอยู่ในที่ดินชั้นที่ 2 จึงต้องดำเนินการ ตามที่ดินที่ได้รับอนุญาต ที่ติดตั้งในโครงการ ให้ถูกต้องและอย่างระมัดระวัง จึงอาจจำเป็นต้องปรับเปลี่ยน ให้ถูกต้องตามที่ดินที่ได้รับอนุญาต 2) ติดตั้งระบบดูดซับน้ำในบริเวณที่ดินที่ได้รับอนุญาต ควบคู่กัน ทั้งนี้ แหล่งน้ำอย่างกว้างที่ภูมิประเทศน้ำที่ต้องการ ก่อสร้าง 1 คนต่อพื้นที่ 0.25 ตร.ม. คือ พื้นที่ที่เราต้องห้ามพัฒนาศูนย์ 4 หลัง รวมทั้งที่ประมาน 1,860 ตร.ม. ซึ่งเพียงพอสำหรับบ้านเดี่ยวที่ 5,206 คน ตั้งแต่บ้านเดี่ยวถึงบ้านเดี่ยวที่ต้องการ 4) ติดตั้งปั๊มน้ำอัตโนมัติเพื่อป้องกันภัยธรรมชาติที่อาจเกิดขึ้น ประกอบด้วย - ชั้นล่าง (เดตตันออก) ติดตั้งที่ FHC 1 ชุด, SumpKiter 5 ชุด, เครื่องสูบน้ำ ดับเพลิงและเครื่องสูบน้ำรีดน้ำแข็งคัน 1 ชุด และ FDC 1 ชุด - ชั้น 2 (เดตตันออก) ติดตั้งที่ FHC 2 ชุด ดังแสดงในรูปที่ 8-11 5) ติดป้ายและนำร่องไว้ป้องกันภัยธรรมชาติที่อาจจะเกิดขึ้น ให้ผู้พักอาศัยทราบ เมืองสิริกิติ์การเรืองเพื่อให้เข้าใจ สามารถใช้งานได้อย่างทันท่วงทัน 6) ติดตั้งป้ายแสดงคำแนะนำสำหรับเดินตัวเดิน ตั้งแต่สูงไปรูปที่ 12 7) 布置สามารถป้องกันภัยธรรมชาติที่อาจเกิดขึ้น ให้ผู้พักอาศัยทราบ และวางแผนทางในการจัดการขนาดติดตั้งที่สูง พร้อมทั้งจดให้ทราบอย่าง บุคคลและผู้พักอาศัยที่มีความรู้เกี่ยวกับภัยธรรมชาติและจัดให้มีการ ฝึกอบรมหน้าที่รับผิดชอบ 1 ครั้ง</p>	<p>1) ตรวจสอบภายในโครงการที่ได้รับอนุญาตเพื่อติดตั้งใน ระบบป้องกันภัยธรรมชาติที่ได้รับอนุญาตเดือน ภัยธรรมชาติภัยที่ติดตั้งในโครงการ ตามที่ดินที่ได้รับอนุญาต ที่ติดตั้งในโครงการ ให้ถูกต้องและอย่างระมัดระวัง จึงอาจจำเป็นต้องปรับเปลี่ยน ให้ถูกต้องตามที่ดินที่ได้รับอนุญาต 2) ตรวจสอบระบบประปาตามที่ได้รับอนุญาต ให้ถูกต้องตามที่ดินที่ได้รับอนุญาต ให้ถูกต้องตามที่ดินที่ได้รับอนุญาต 3) ตรวจสอบปะปาและระบบทรัพยากรชามหุ่ง เครื่องสูบน้ำและระบบทรัพยากรชามหุ่ง อย่างละเอียดตามที่ดินที่ได้รับอนุญาต 3 เดือน 4) ตรวจสอบปะปาและเครื่องสูบน้ำที่ต้องการ ท่าทางที่มีผลลัพธ์ทางน้ำที่สูงกว่าที่ต้องการ ให้ถูกต้องในสภาพเดิม ให้ได้รับอนุญาต ไม่ล่วงลอกขอบเขตของที่ดินที่ได้รับอนุญาต 6 เดือน</p>


หน้า 23 ภาคที่ 44 ๑๙๗
จัดทำโดย ผู้จัดการโครงการ

ตารางที่ 2 (ต่อ-10)

องค์ประกอบเสียงแวดล้อม/ คุณค่าทางวัฒนธรรม	สรุปผลกระทบเสียงแวดล้อม	มาตรการป้องกันและแก้ไขผลกระทบเสียงแวดล้อม	มาตรการติดตามพัฒนาด้านชุมชน ผลกระทบเสียงแวดล้อม
4.3 ระบบน้ำอุ่นภายนอกและระบบ ซึ่ดดับภายใน (ต่อ)	<p>ผลกระทบของเสียงแวดล้อม</p> <p>5) ตระหนักรู้ความพร้อมของบุคคล ตัวแทนศูนย์ฯ - เครื่องดัดแปลงชนิดใหม่ๆ ออก ควรตรวจสอบ สภาพดีๆ ก่อนซื้อ - ทำการทดสอบอย่างทุก 3 เดือน ให้อยู่ใน สภาพพร้อมใช้งานและตรวจสอบอยู่ใน รูปแบบที่ดีจะช่วยช่วงเวลาที่ใช้จ่ายไม่ต้อง อย่างมีประสิทธิภาพ โดยทั่วไปงบประมาณ เบ็ดเตล็ดได้ต่ำกว่า 5 ร้อยบาทในส่วน ไม่พึงประเมินที่ต้องดำเนินการเพียงไม่ต้องใช้ อย่างมากให้จ่ายได้ - ผู้ดูแลสามารถใช้เป็นที่สำหรับเฝ้าระวังเพื่อ การติดอาฬาน គัดเชิงชลศาสตร์ที่นำไป ใช้ในงานแสดงดนตรีในพื้นที่บ้าน ครับ</p> <p>5) ตระหนักรู้เรื่องบ่มเด่นเพื่อ เพื่อ减缓 หนึ่พ ผลกระทบพายุแรงสำหรับทุก ส่วนตัว เพื่อไม่หักผลกระทบสิ่งแวดล้อม ทุกวันในการทดสอบยานยนต์ยานพาหนะโดย รวมถึงเครื่องเสียงที่หักห้ามเพื่อป้องกัน การติดอาฬาน</p>	<p>มาตรการป้องกันและลดปัจจัยเสี่ยง</p> <p>5) ตระหนักรู้ความพร้อมของบุคคล ตัวแทนศูนย์ฯ - เครื่องดัดแปลงชนิดใหม่ๆ ออก ควรตรวจสอบ สภาพดีๆ ก่อนซื้อ - ทำการทดสอบอย่างทุก 3 เดือน ให้อยู่ใน สภาพพร้อมใช้งานและตรวจสอบอยู่ใน รูปแบบที่ดีจะช่วยช่วงเวลาที่ใช้จ่ายไม่ต้อง อย่างมีประสิทธิภาพ โดยทั่วไปงบประมาณ เบ็ดเตล็ดได้ต่ำกว่า 5 ร้อยบาทในส่วน ไม่พึงประเมินที่ต้องดำเนินการเพียงไม่ต้องใช้ อย่างมากให้จ่ายได้ - ผู้ดูแลสามารถใช้เป็นที่สำหรับเฝ้าระวังเพื่อ การติดอาฬาน គัดเชิงชลศาสตร์ที่นำไป ใช้ในงานแสดงดนตรีในพื้นที่บ้าน ครับ</p> <p>5) ตระหนักรู้เรื่องบ่มเด่นเพื่อ เพื่อ减缓 หนึ่พ ผลกระทบพายุแรงสำหรับทุก ส่วนตัว เพื่อไม่หักหักผลกระทบสิ่งแวดล้อม ทุกวันในการทดสอบยานยนต์ยานพาหนะโดย รวมถึงเครื่องเสียงที่หักหักเพื่อป้องกัน การติดอาฬาน</p>	<p>การติดอาฬาน ๑๔๗ ๒๔ ๖ ทุ่งกระดูด ๔๔ ๑ ก้าว ตัวแทน ๘๙% ผู้รับรอง ๙๙%</p>

ตารางที่ 2 (ต่อ-1)

องค์ประกอบของสิ่งแวดล้อม/ คุณค่าทางวัฒนธรรม	สุขภาพดูแลรักษาสิ่งแวดล้อม	มาตรฐานและแก้ไขผลกระทบทางสิ่งแวดล้อม	มาตรการติดตามตรวจสอบ ผลกระทบสิ่งแวดล้อม
4.4 ศูนย์ภูมิภาค	อาคารพักอาศัยของบุคลากร มีการจัดห้องน้ำ โครงสร้างตามที่เกี่ยวข้อง จึงไม่มีปืน ฉีดชำระที่ต้องใช้ห้องน้ำสาธารณะ แต่ควรรื้มน้ำดูแลรักษา ให้สะอาดและถูกต้องอย่างต่อเนื่อง ให้มีห้องน้ำ สำหรับบุคคลพิการที่สามารถเข้าถึงได้สะดวก ซึ่งจะทำให้มีการดำเนินการ	1) ในการออกแบบและก่อสร้างอาคาร มีพื้นที่ส่วนกลางสำหรับผู้คนเดินทางเข้าออก ไม่จำกัดพื้นที่ สำหรับพิเศษพิเศษ ที่ต้องใช้ห้องน้ำสาธารณะเพื่อความปลอดภัยในส่วนของผู้คน ให้เป็นไปตามการ น้ำท่วมที่ต้องใช้ห้องน้ำสาธารณะ โดยจัดทำพื้นที่ส่วนกลาง อย่างน้อย 1 ตารางเมตร ต่อ 1 คน ไม่ น้ำท่วมห้องน้ำ 5.758 ตร.ม. โดยที่ต้องใช้ห้องน้ำสาธารณะ 2,873 ตร.ม. ปลูกไม้ไม่น้ำท่วม 1,985 ตร.ม. 2) ดูแลสภาพแวดล้อมภายในบ้าน ให้เป็นระเบียบเรียบร้อยตลอดเวลา สำคัญที่สุดคือ การ ผู้เช่าห้องน้ำที่ต้องใช้ห้องน้ำสาธารณะ ให้เป็นระเบียบเรียบร้อยตลอดเวลา สำคัญที่สุดคือ การ	มาตรการติดตามตรวจสอบตามตรวจสอบ
4.5 แหล่งศักยภาพและ ภาระทางสิ่งแวดล้อม	บริเวณที่ตั้งโครงการไม่มีแหล่งศักยภาพและ ภาระทางสิ่งแวดล้อม ภาระพื้นที่โครงการจึงไม่มี ผลกระทบ	-	-
4.6 ภาระดูแลรักษาสิ่งแวดล้อม	ภาระดูแลรักษาสิ่งแวดล้อมที่ต้องดำเนินการ ดูแลรักษา	โครงการจะปรับปรุงจัดการโดยแบ่งเป็น 2 นิติบุคคลอพาร์ทเม้นท์ ● นิติบุคคลอพาร์ทเม้นท์ 1 (อาคาร A1, B1 และคลังสัมภาระ 1) ● นิติบุคคลอพาร์ทเม้นท์ 2 (อาคาร A2, B2 และคลังสัมภาระ 2) และการดูแลรักษาสิ่งแวดล้อมที่ต้องดำเนินการทั้งสองนิติบุคคลโดยร่วมมือกัน - ห้องน้ำที่ต้องดูแลรักษา	โครงการจะปรับปรุงจัดการโดยแบ่งเป็น 2 นิติบุคคลอพาร์ทเม้นท์ - ตัวอาคารที่ต้องดูแลรักษา และโครงสร้างส่วนภายนอกของอาคารทุกด้าน แหล่งศักยภาพและ ภาระทางสิ่งแวดล้อม จัดการอย่างดีเยี่ยม ภายในบ้านที่พัก รวมไปถึงบ้านเช่าที่อยู่ จะแบ่งเป็นร่วม อาคาร และจะจัดทำห้องน้ำสาธารณะ ภายในบ้านที่พัก รวมไปถึงบ้านเช่าที่อยู่ จะแบ่งเป็นร่วม กัน ตามที่ต้องการ ภาระที่ต้องดูแลรักษา จัดการอย่างดีเยี่ยม ให้เป็นไปตามมาตรฐานของโครงการ โดยการไม่สิ่งปลูกสร้าง แหล่งศักยภาพและภาระ แหล่งศักยภาพและภาระ แหล่งศักยภาพและภาระ อย่างดีเยี่ยม ให้เป็นไปตามมาตรฐานของโครงการ แหล่งศักยภาพและภาระ แหล่งศักยภาพและภาระ อย่างดีเยี่ยม ให้เป็นไปตามมาตรฐานของโครงการ แหล่งศักยภาพและภาระ แหล่งศักยภาพและภาระ

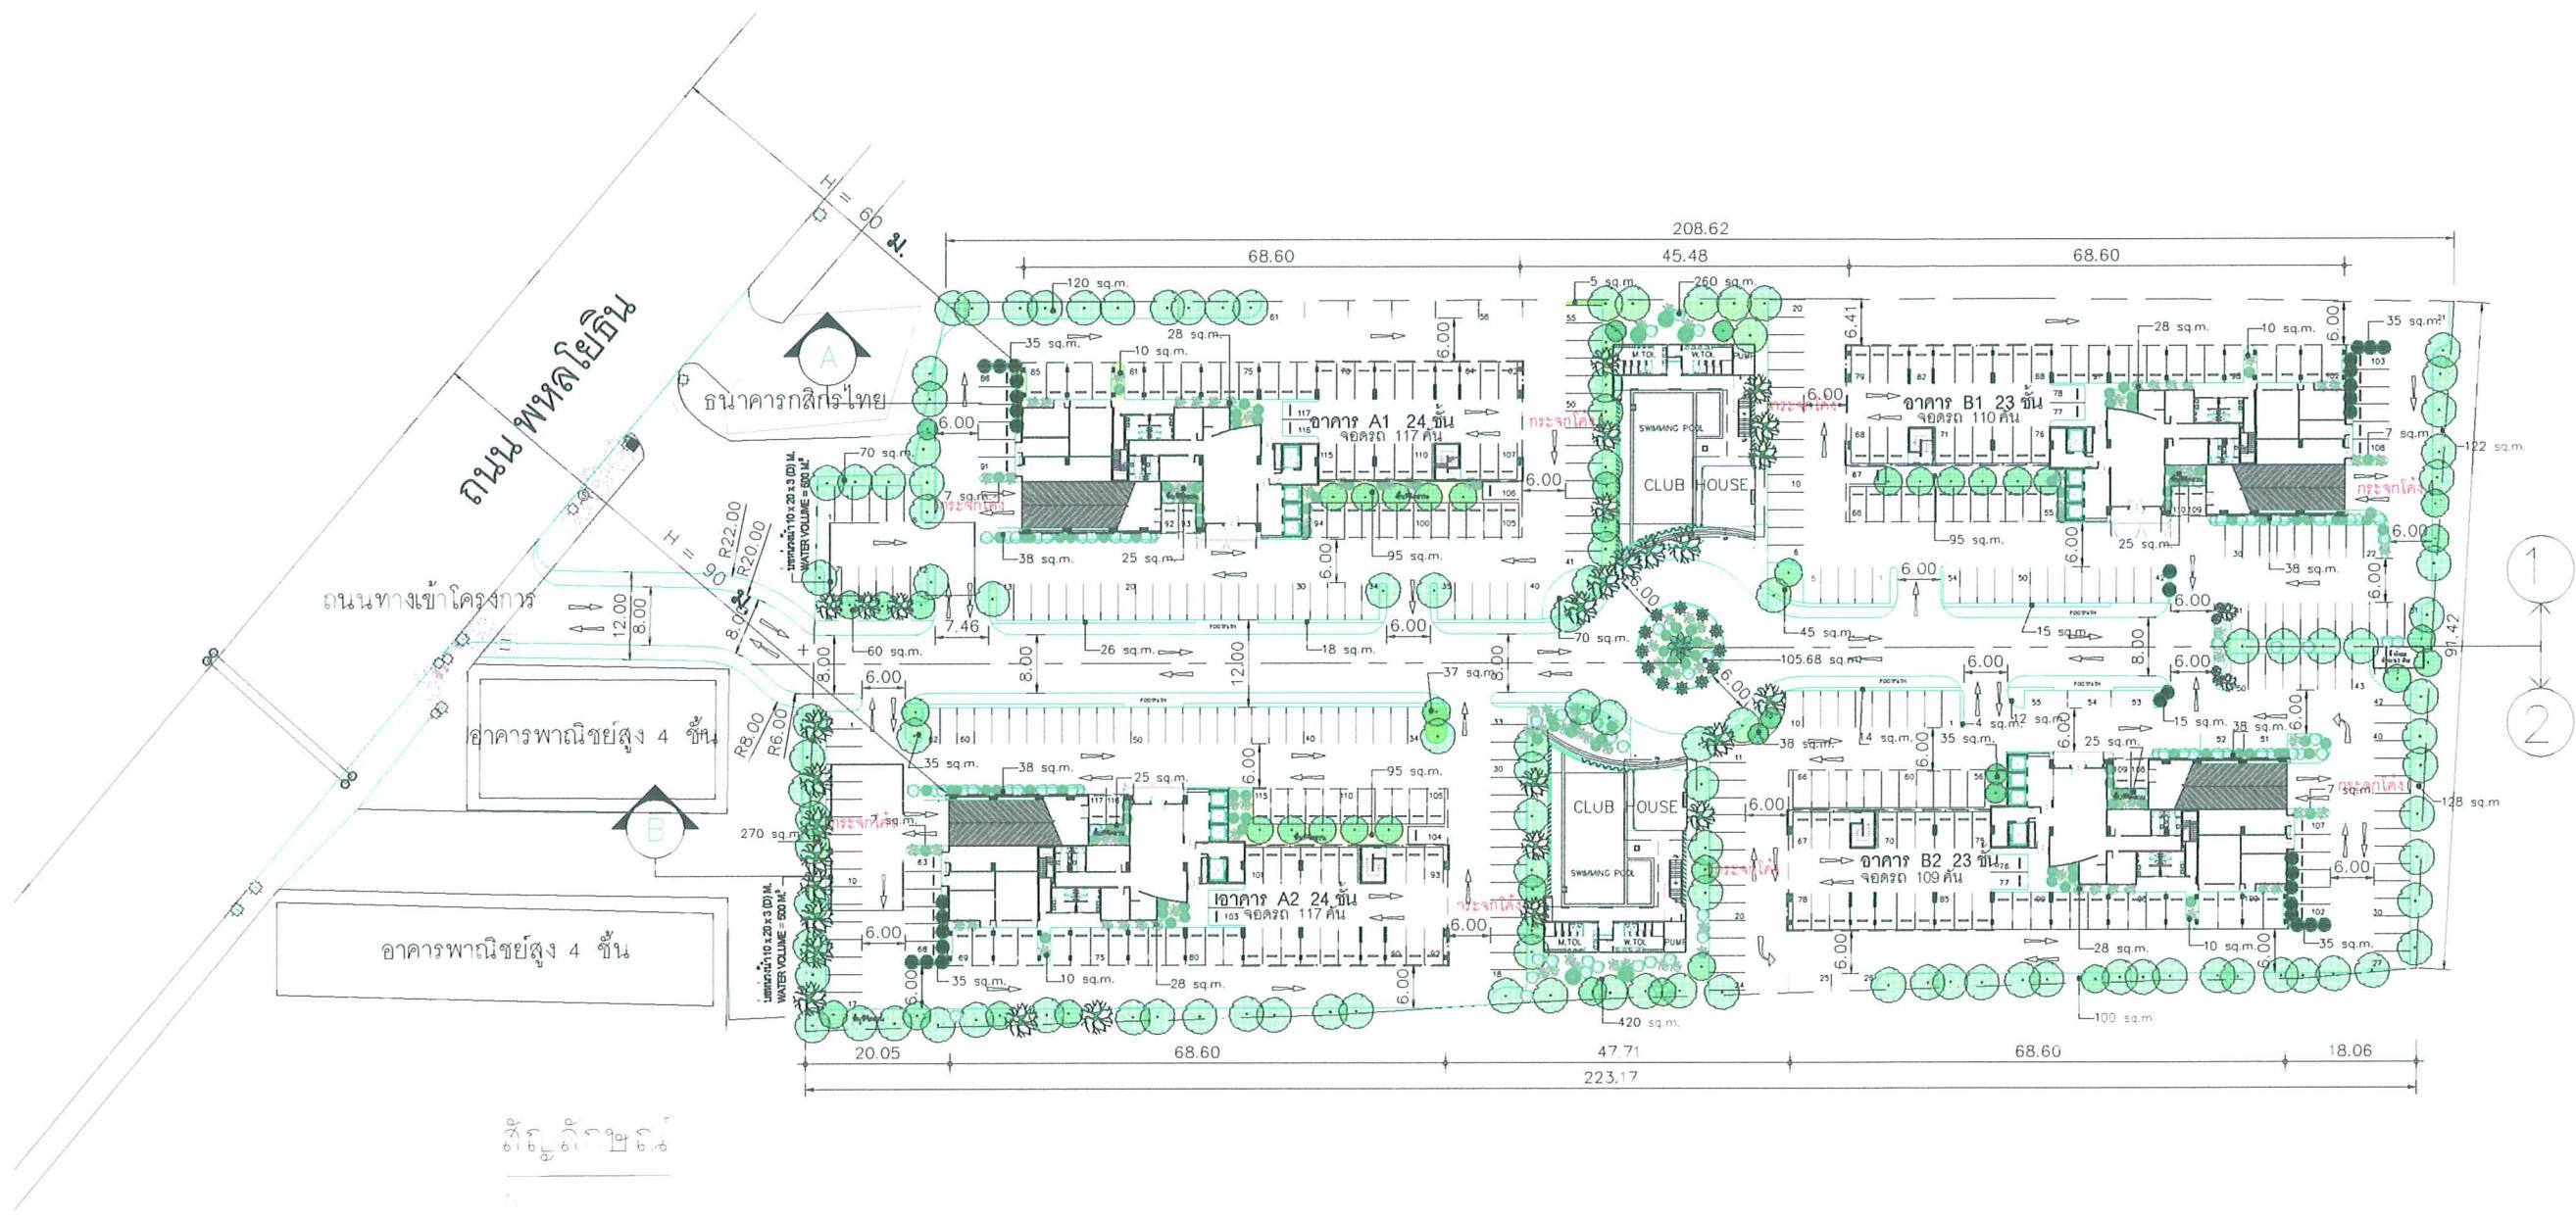

A.A
ARCHITECTS & ASSOCIATES CO.,LTD.
9TH FLOOR, RS TOWER 121/37 RATCHADAPHISEK RD., BANGKOK 10320 TEL.0-2641-2124-6 FAX.0-2641-2127
DESIGNERS :
ARCHITECTS : <i>[Signature]</i>
กฤษฎา พันธุ์พิพัฒน์ ลักษ 1598
STRUCTURAL ENG.
วรวรรณ ผู้ช่วยผู้ดูแล ภายน 1290
ELECTRICALS ENG.
สมชาย ใจกลางพัฒนา ภายน 734 ชัยฤทธิ์ บุญราษฎร์ ภายน 29145
MECHANICAL ENG.
สรุตวิทย์ สีศรีคุณ ลักษ 1925
SANITARY ENG.
สรุตวิทย์ สีศรีคุณ ลักษ 1925 ช่างสาว วิลล่าเพลินบานฟ้า
SPECIALISTS
NOTE : USE WRITTEN DIMENSION ONLY THESE DRAWINGS ARE THE PROPERTY OF ARCHITECTS & ASSOCIATES CO.LTD. AND NOT TO BE USED OR REPRODUCED WITHOUT SPECIFIC PREMISSION
PROJECT NAME : METRO AVENUE RATCHA YOTHIN (อาคาร A1,A2,B1,B2)
LOCATION : ถนน หanel แขวง แขวง จตุจักร กรุงเทพฯ
OWNER : บริษัท บ้านเดี่ยว จำกัด จำกัด (มหาชน)
DRAWING TITLE : ผังบริเวณ
SCALE AS SHOW
REVISIONS : DATE :
PROJECT CODE :
DRAW BY :
CHECKED BY :
DATE :
DRAWING NO. :
MARY - AR - 1002
TOTAL

พื้นที่ใช้สอย ชั้นดาดฟ้า		
พื้นที่ใช้สอย	822	444
พื้นที่ดินส่วนที่ 2	1,163	444
รวม	1,985	888

สัญลักษณ์ต่อไปนี้	
= ต้นอิฐพลาสติก	= ต้นเจริญ
= ต้นอะโภรง	= ต้นอโศกอาโนเดียม
= ต้นไส้เหลือง	= ต้นปาล์ม
	= ต้นไม้กง
	= ปลูกหญ้ามาตรฐาน

หน้า 26 ทั้งหมด 44 หน้า
คงขอ..... 80% ผู้รับรอง

REVISION

No.	Date	Description

PROJECT ENGINEER

ຜູ້ຖືກ ໂຍງວິການ	ກນ.ກ.734
ELECTRICAL ENGINEER	○
ຜູ້ຖືກ ໂຍງວິການ	ກນ.ກ.734
ເສີມພາກຕ່າງ ບຸນາຊົງວານ	ກນ.ກ.465
ມາຄານ ປົກລວງ	ກນ.ກ.581
ຄາວຸກຄົມ ໂຍງວິການ	ກນ.ກ.26812
ຫວິນເຂົມ ບຸກາໄທບ	ກນ.ກ.29143

MECHANICAL ENGINEER

ຄວາມ ສຶບຕາ	ກນ.1925
ຮັກສິນ ອາວນິສິລາວ	ກນ.25698

SANITARY ENGINEER

ຄວາມ ສຶບຕາ	ກນ.1925
ເກສາ ຫື່ນຍຸກ	
ທຶນການ ດີຈິກ	ກນ.34581
ບໍລິສາ ຢ່າວິເນການ	

STRUCTURAL ENGINEER

ວາງວິການ ເນື້ອງວິການ	ກນ.1290
----------------------	---------

ARCHITECTS

ກອງປາກ ພິບໂຕກົດ	ກນ.0.1598
-----------------	-----------

OWNER









ນະຄົນ ແມ່ນໂກສາກ ອົງຮັດເກອນ ຂ່າຍ (ມາການ)	
JOB TITLE	

METRO AVENUE
RATCHA YOTHIN

DRAWING TITLE

DETAIL OF WASTE WATER
TREATMENT PLANT &
DETAIL ບ່ອນໜັງນາ

JOB NO.	DRAWN BY	REVISION SUFFIX
4915		
DATE	CHECKED BY	DWG NO.
20/07/20		TOTAL
		SN-69
	APPROVED	72

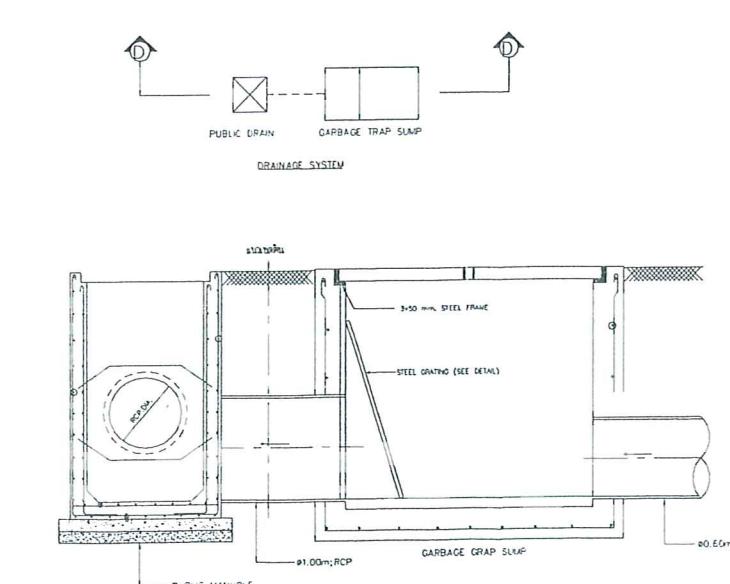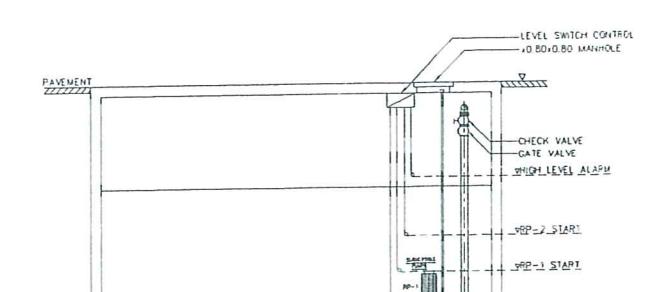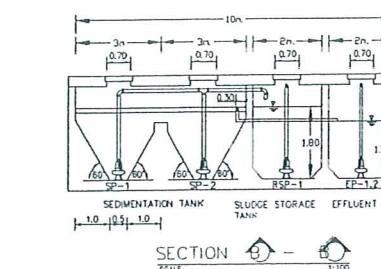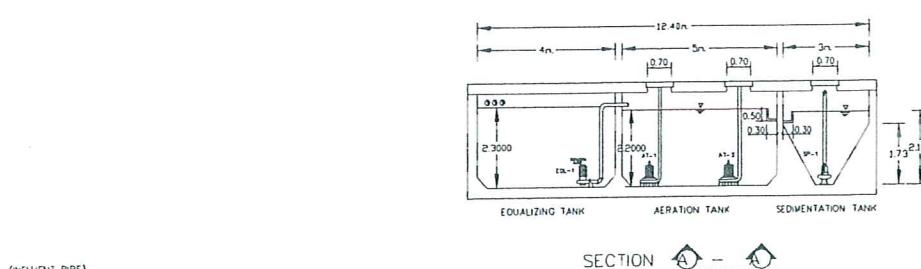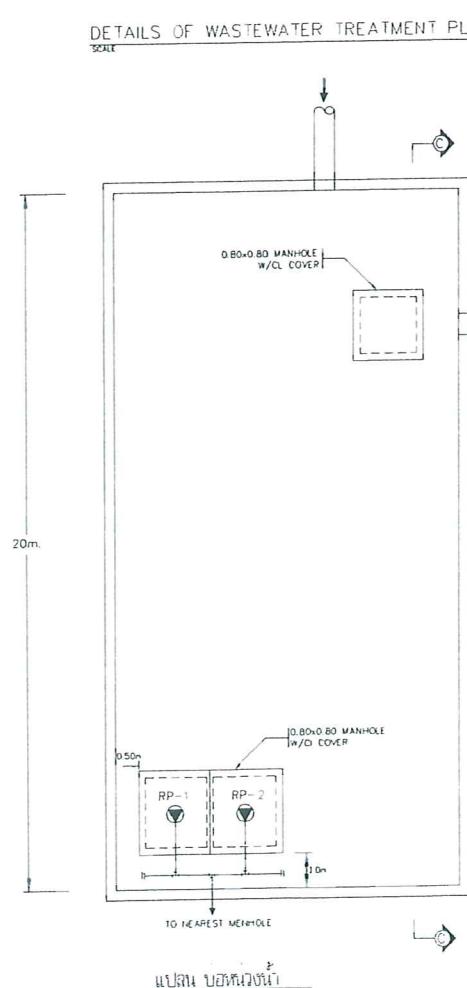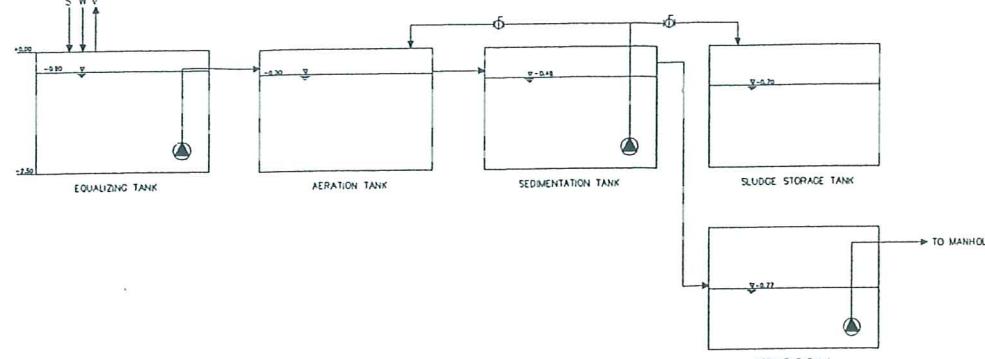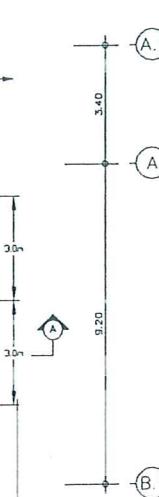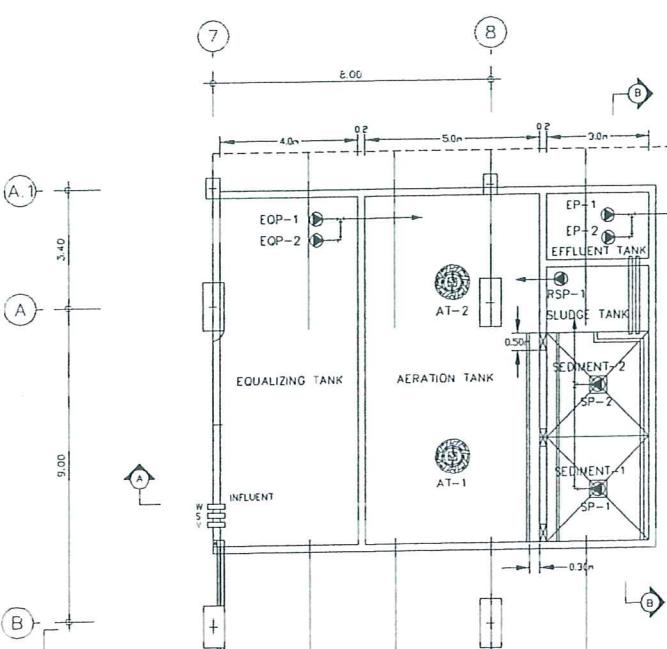DETAIL OF WASTE WATER
TREATMENT PLANT &
DETAIL ບ່ອນໜັງນາ

ໜ້າ..... 27 ກົມນົມ SN-69 ໜ້າ
ຄົງຂອງ..... 80 ຜູ້ປັບປຸງ

ຮູບທີ 3 ແປລນແລະ ອຸປດຮະບບນຳບັນດາເສີຍຂອງອາຄາຣ A1, A2 ແລະ ອາຄາຣ B1, B2




UTHA CONSULTANT CO., LTD.
ລາຍການປະຫວັດຕະຫຼາດ ດ້ວຍ
ເອກະພາບ ໂດຍ
ເອົາໄສ 1200
ເມນຸຍັດ 11 ແຫ່ງນໍາ
ທະນາຄານ ດົກ
ເອກະພາບ ເວົ້າ
ເອກະພາບ ໄກສະແດງ
ເວົ້າ
ເອກະພາບ
ເວົ້າ

REVISION


No.	Date	Description

SPECIFICATION TABLE


No.	ITEM	CONTENT
1	CAPACITY	
1.1	SOLID SEPARATION CHAMBER	6.302 m ²
1.2	CONTACT AERATION CHAMBER	3.905 m ²
1.3	SEDIMENTATION CHAMBER	1.061 m ²
1.4	TOTAL	11.268 m ²
2	MATERIAL	
2.1	CHAMBER	FRP
2.2	SEPARATION PLATE - BAFFLE	FRP
2.3	AIR TRANSFER PIPE	PVC
2.4	CONTACT MEDIA	PE
2.5	DIFFUSER TUBE	PP
2.6	MANHOLE COVER	ABS
2.7	INFLOW OUTFLOW PIPE	PVC Ø100mm.)
2.8	AIR BLOWER	100L/MIN (2UNIT)

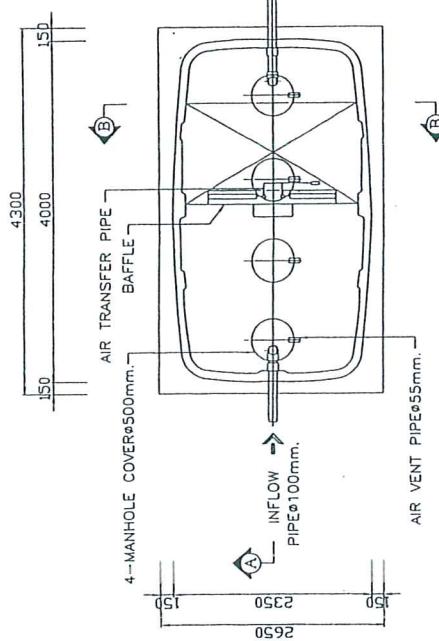


PLAN

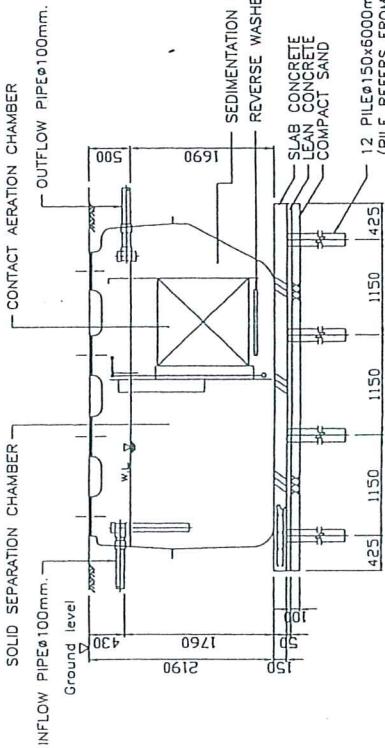

SECTION A-A

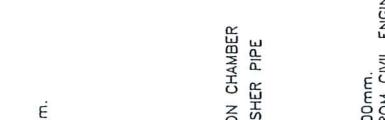

SECTION B-B

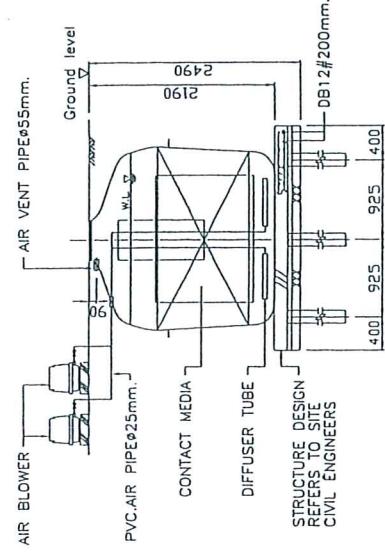


SECTION C-C

DET NO.	DETCTION NO.	DETCTION DATE
4915	49	10/10/2016
DET NO.	DETCTION NO.	DETCTION DATE
DET NO.	DETCTION NO.	DETCTION DATE
DET NO.	DETCTION NO.	DETCTION DATE



DETAIL OF WWTP-1&2

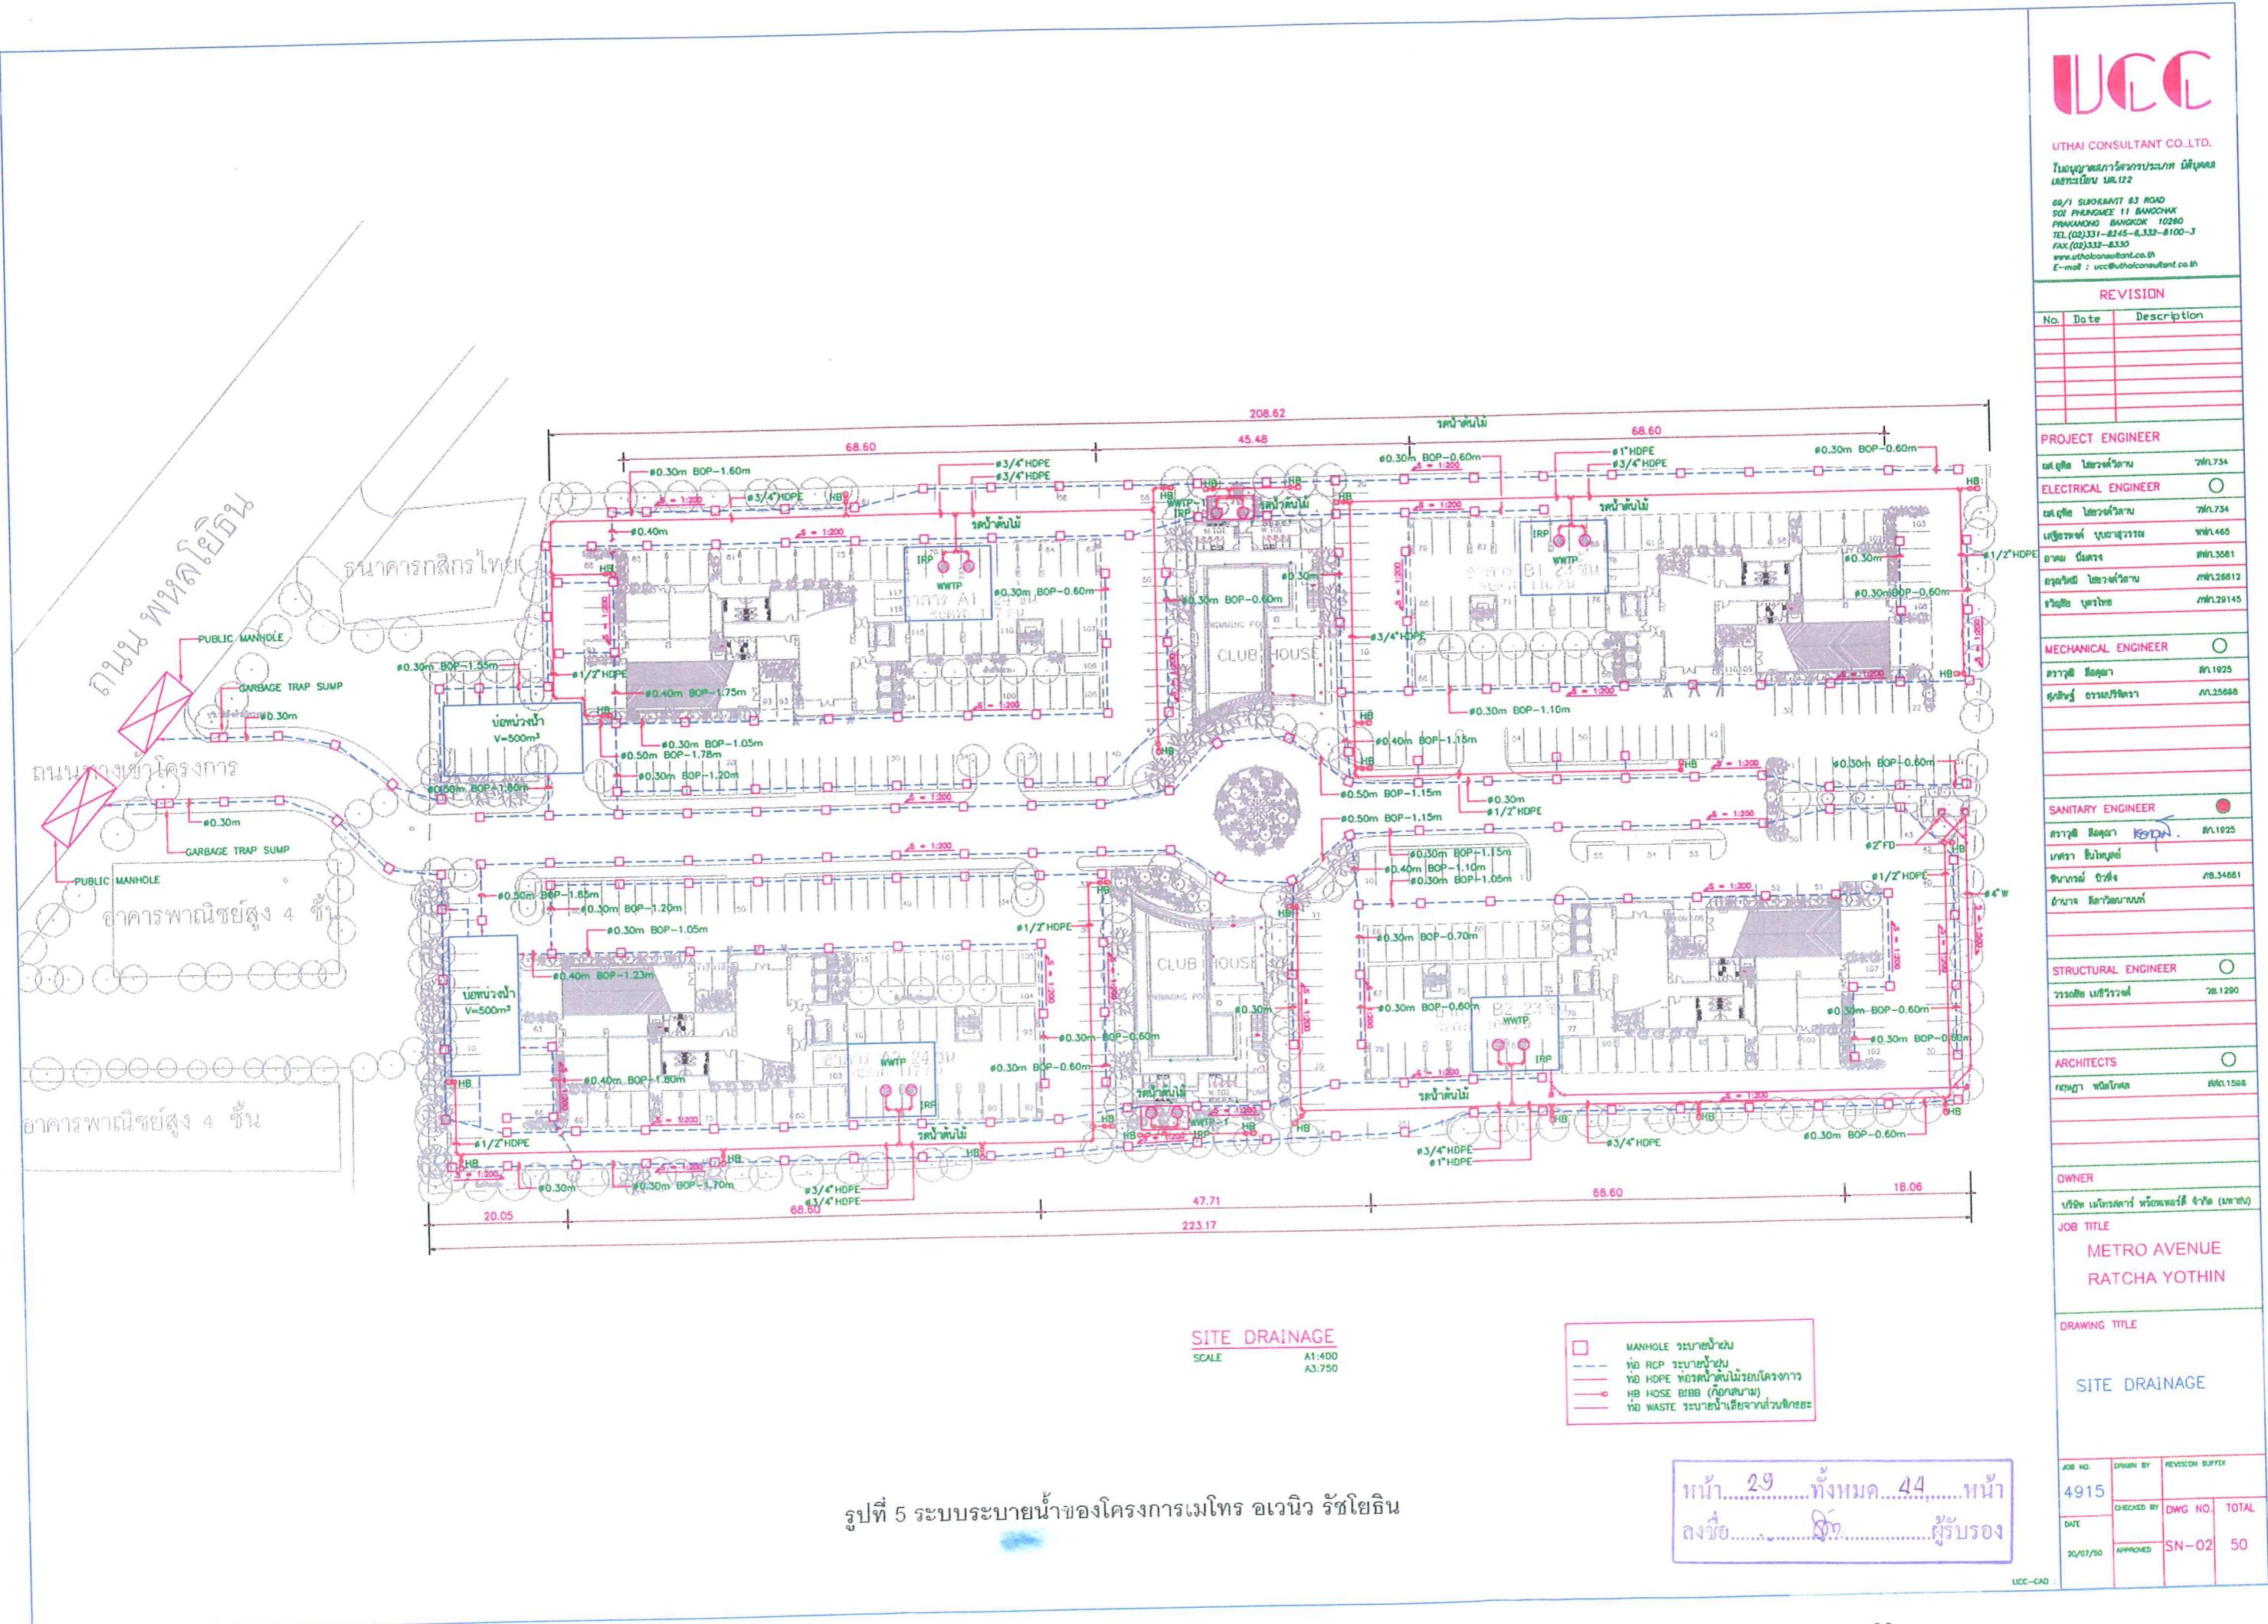

A.A

ARCHITECTS & ASSOCIATES CO., LTD.
STN.LOOR. RT. TOWER 12/3
RATCHADAPRUEK RD. BANGKOK 10220
TEL.0-2641-2124-6 FAX.0-2641-2127

DESIGNERS:

ARCHITECTS *[Signature]*
[Signature] MARY

STRUCTURAL ENG.

ELECTRICALS ENG.

MECHANICAL ENG.

SANITARY ENG.

SPECIALISTS

NOTE:

UK. WHITE SHADING ON 1:50 DRAWINGS

ARE THE PROPERTY OF ARCHITECTS &

ASSOCIATES CO., LTD. AND ARE TO BE USED

ON REPRODUCED WITHOUT WRITTEN PERMISSION

PROJECT NAME:

METRO AVENUE

RATCHA YOTHIN

LOCATION:

[Redacted]

OWNER:

[Redacted]

DRAWING TITLE:

แบบแปลนแปลงพื้นที่ดิน





SCALE:

AS SHOWN

REVISIONS:

DATE:

[Redacted]

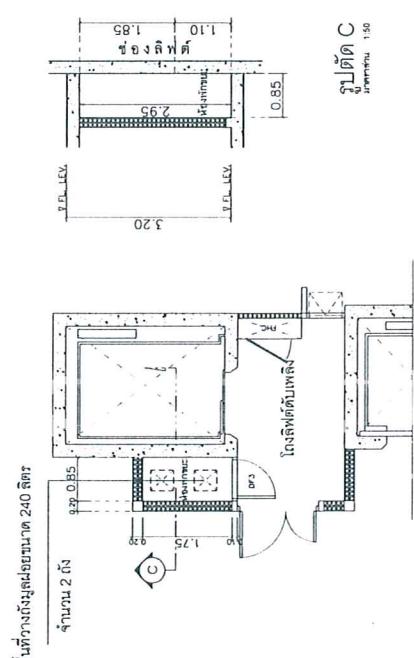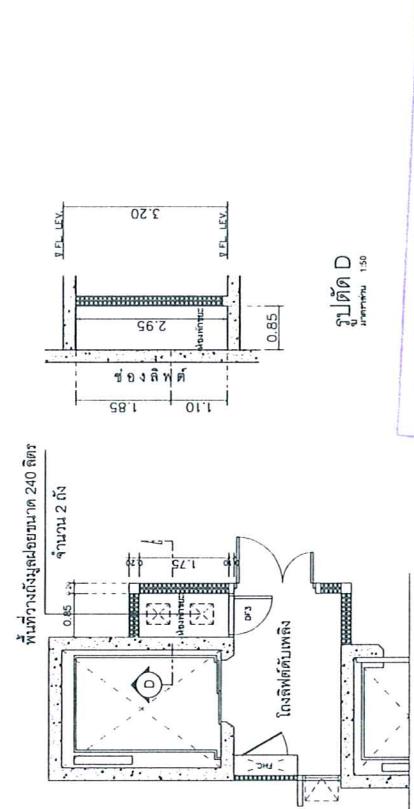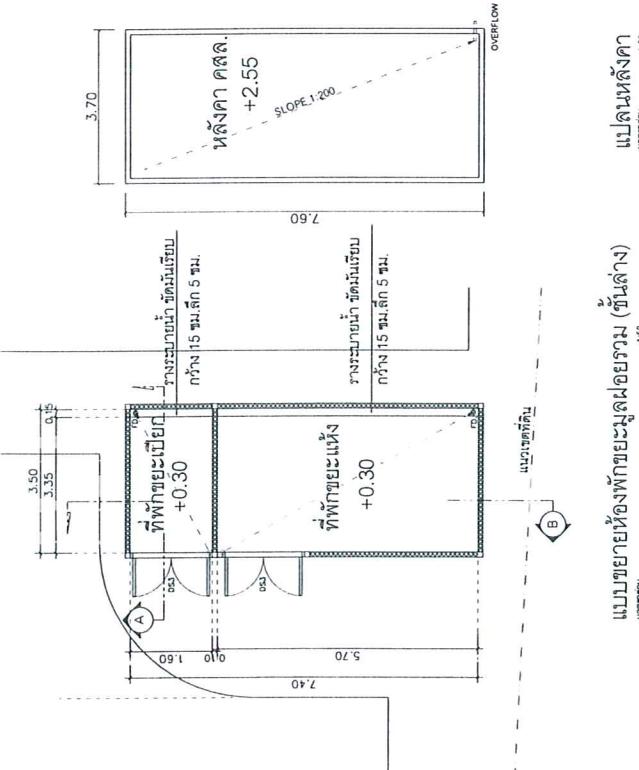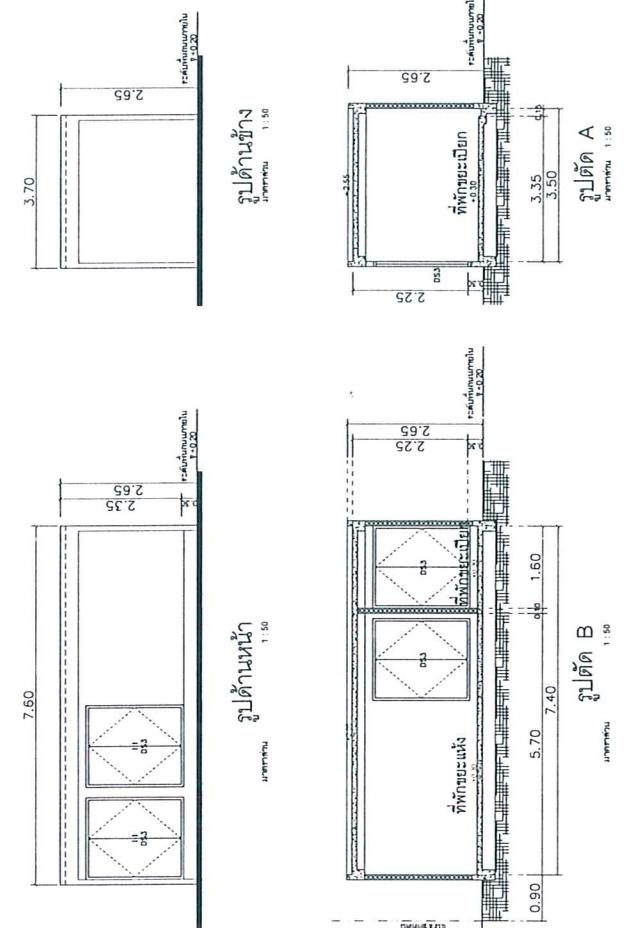

แบบแปลนแปลงพื้นที่ดิน (TYPICAL)
แบบแปลนแปลงพื้นที่ดิน (TYPICAL)

A.A

ARCHITECTS & ASSOCIATES CO., LTD.
3rd Fl. 110 P. Rd. 127
PACHONPRAKAN Rd. Bangkok 10210
T.L.C. 0-244-7224-6 / 0-244-7227
DESIGNERS:

ARCHITECTS *Yonti Wacharak*
(นายติ่ง วงศ์ราษฎร์)
DESIGNER *Witthaya*
(วิทยา)

STRUCTURAL ENG.
สถาปัตย์โครงสร้าง
To. 12/2

ELECTRICAL ENG.
สถาปัตย์ไฟฟ้า
To. 12/2

Mechanical ENG.
สถาปัตย์เครื่องกล
To. 12/2

SANITARY ENG.
สถาปัตย์น้ำเสีย
To. 12/2

SPECIALISTS

NOTE:
1. แผนผังนี้เป็นแบบชั้นต้น
2. ขนาดในหน่วยเมตร
3. ผู้ออกแบบ: นายติ่งวงศ์ราษฎร์
4. ผู้ตรวจสอบ: นายวิทยา
5. ผู้อนุมัติ: นายวิภาณ
6. ผู้รับผิดชอบ: นายวิภาณ
7. ผู้รับผิดชอบ: นายวิภาณ

PROJECT NAME:
METRO AVENUE
RATCHA YOTHIN
(ถนนราชดำเนินด้านตะวันออก)

LOCATION:
ถนนราชดำเนินด้านตะวันออก
แขวงวังบูรพาภิรมย์ กรุงเทพมหานคร
ผู้ออกแบบ: นายติ่งวงศ์ราษฎร์
ผู้ตรวจสอบ: นายวิทยา
ผู้อนุมัติ: นายวิภาณ
ผู้รับผิดชอบ: นายวิภาณ
ผู้รับผิดชอบ: นายวิภาณ

DRAWING TITLE:
ผังบริเวณจุดรวมพล
มาตรฐาน 1:1000

SCALE:
1:1000

REVISIONS:
แก้ไขครั้งที่ 1

DATE:
15/05/2558


PROJECT CODE:
C44-B1

CHECKED BY:
วิภาณ

APPROVED BY:
วิภาณ

ISSUED TO:
วิภาณ

MARY - AR - 1002
15/05/2558


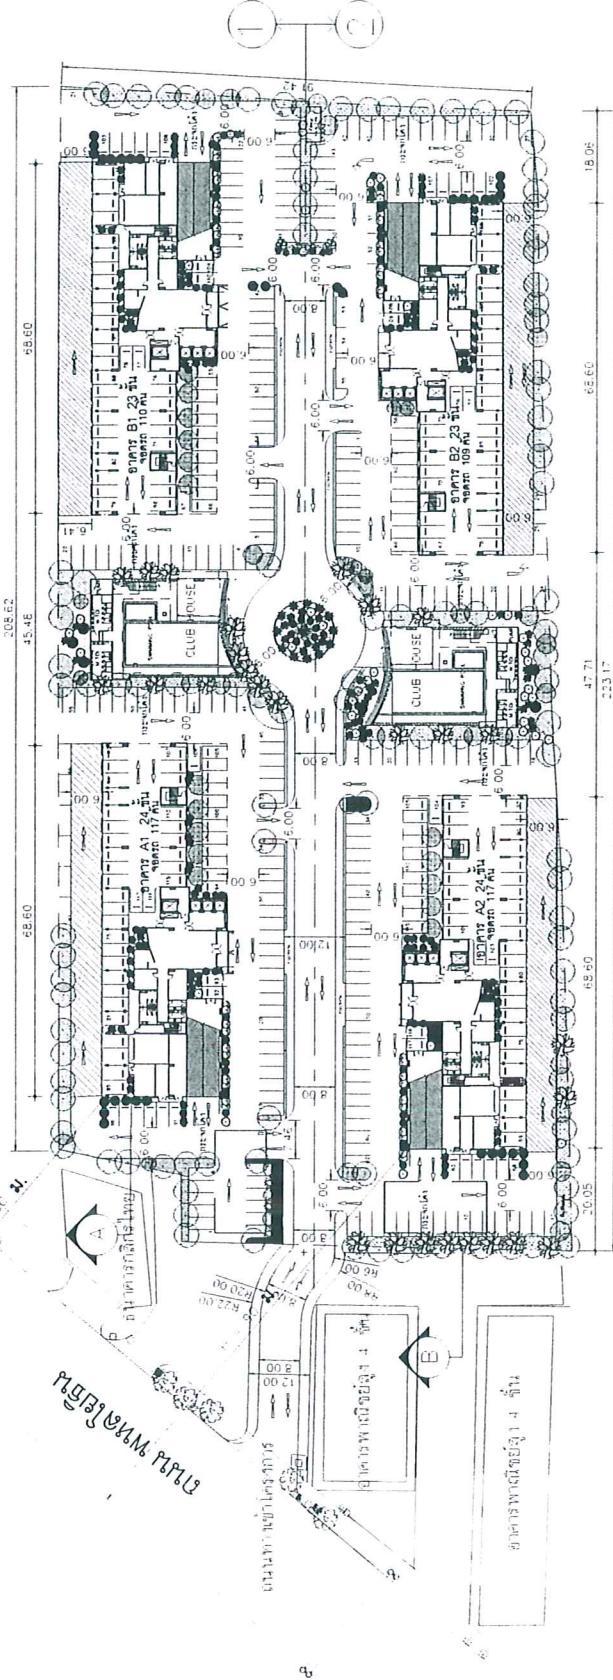


ผังบริเวณจุดรวมพล
มาตรฐาน 1:1000

ผังบริเวณจุดรวมพล
มาตรฐาน 1:1000

จุดที่ 7 พื้นที่จุดรวมพลของศิริมงคล

พื้นที่ที่ต้องการทราบ			
บ้านเดี่ยว	พื้นที่ : บ้านเดี่ยว	จำนวนบ้านเดี่ยว	จำนวนบ้านเดี่ยว
ค. รามคำแหง แขวง คลองเตย เขต คลองเตย	A1	408	1,632
ค. รามคำแหง แขวง คลองเตย เขต คลองเตย	A2	528	2,112
ค. รามคำแหง แขวง คลองเตย เขต คลองเตย	B1	408	1,632
ค. รามคำแหง แขวง คลองเตย เขต คลองเตย	B2	516	2,064
รวม		1,860	7,440

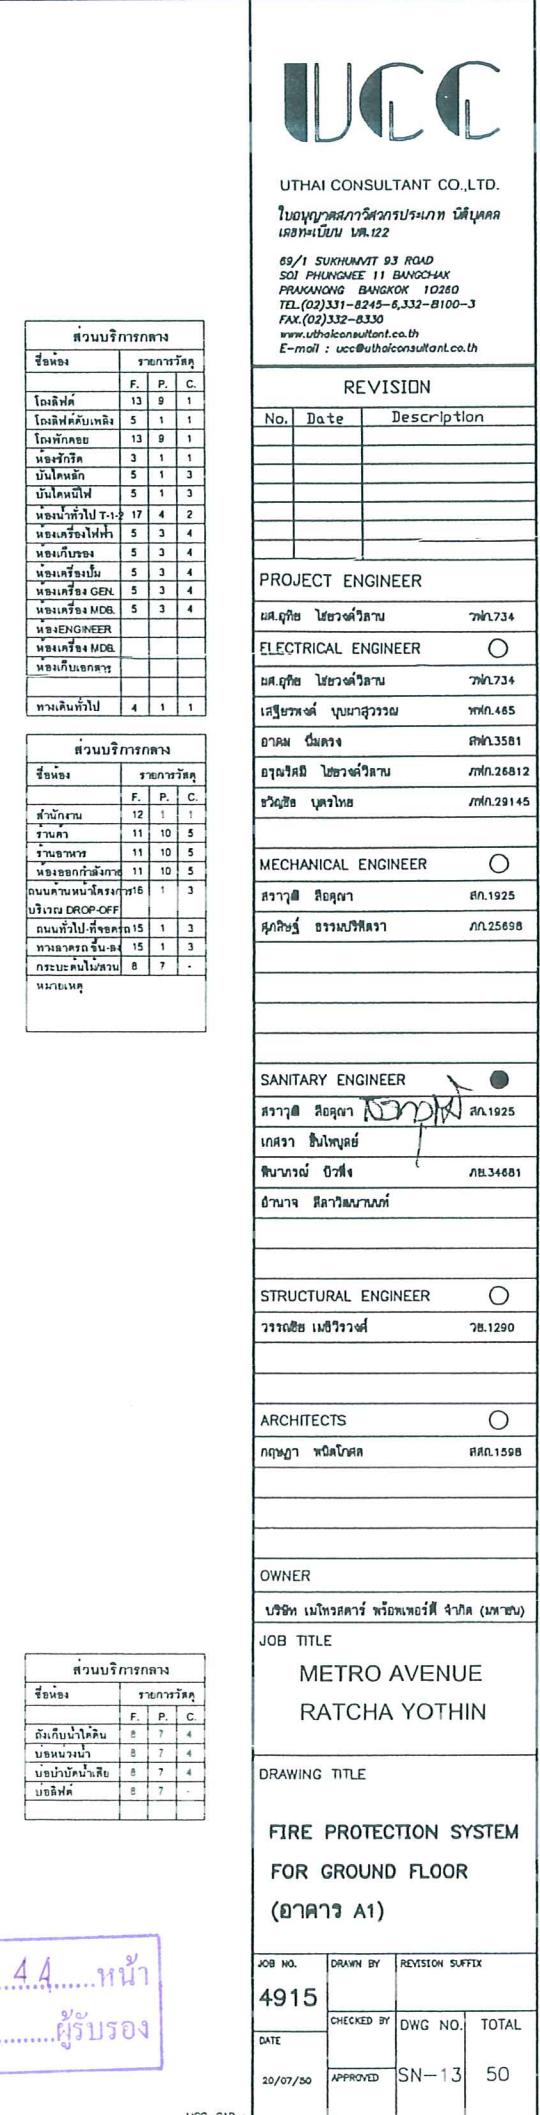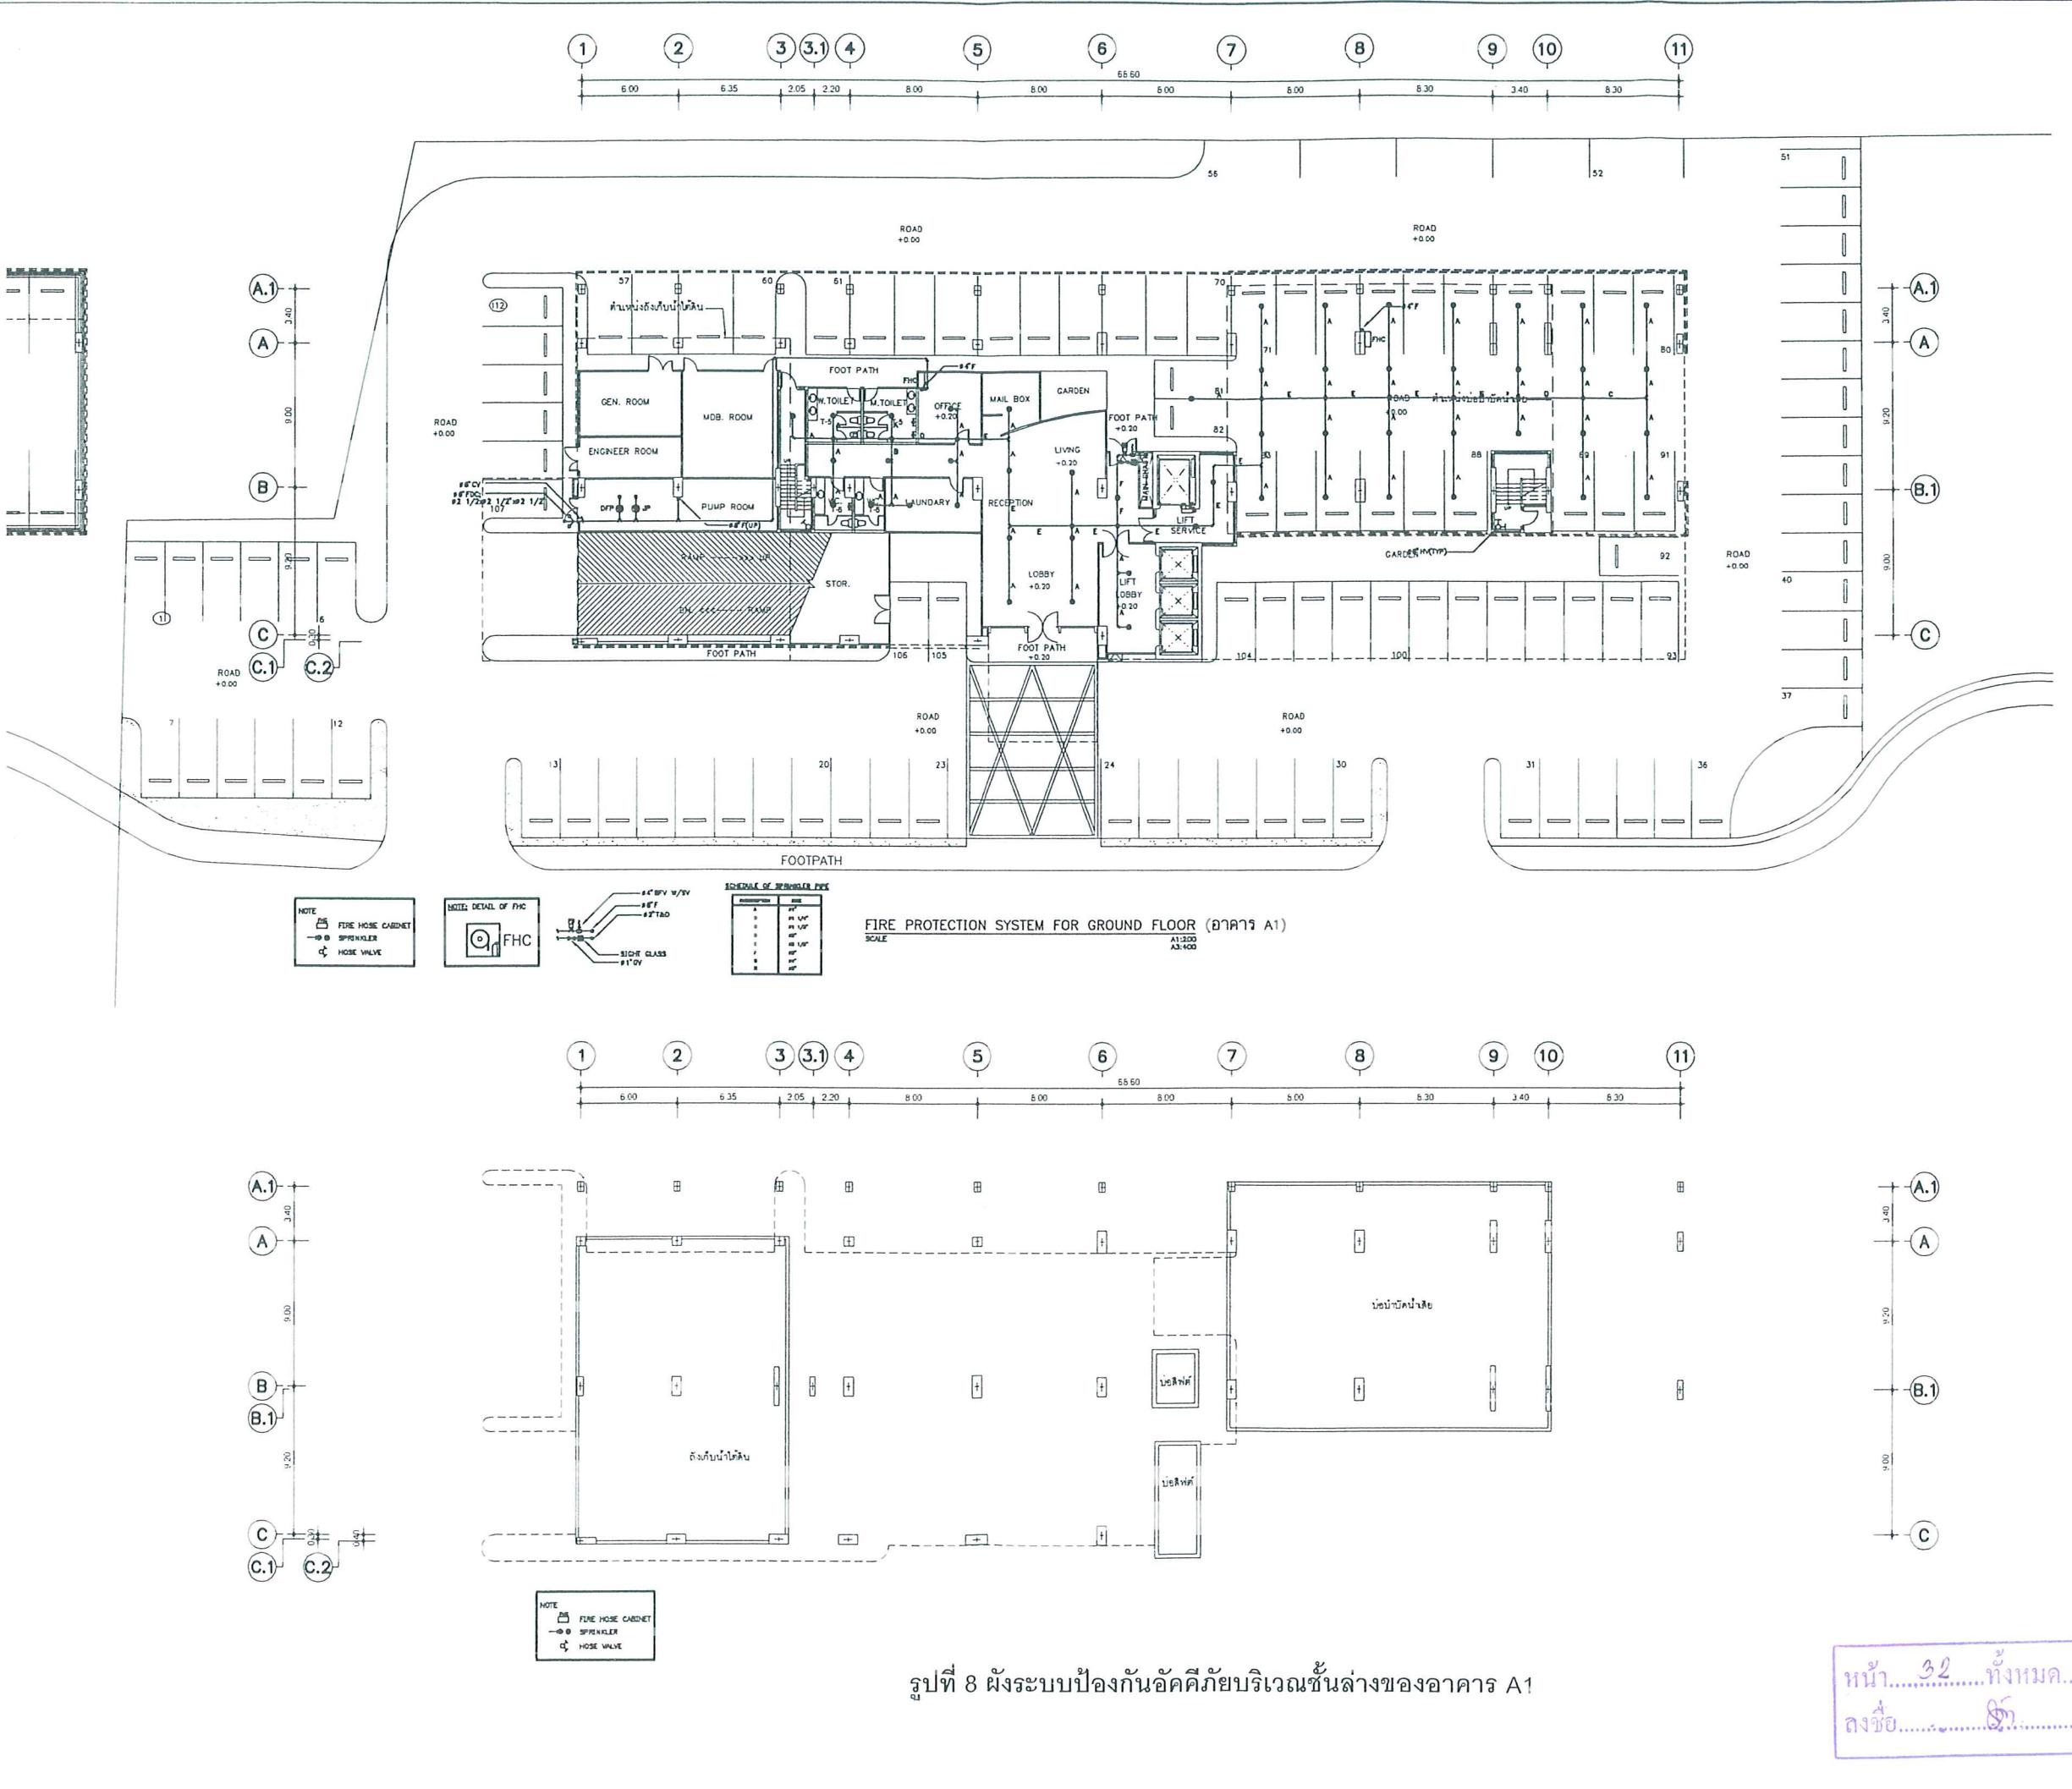

รูปที่ 8 ผังระบบป้องกันอัคคีภัยบริเวณชั้นล่างของอาคาร A1

หน้า ๓๒ ทั้งหมด ๔๔ หน้า
ลงชื่อ.....สุริ ผู้รับรอง

REVISION

No.	Date	Description
1.	พ.ศ.๒๕๔๘	ไชยวัฒน์วิจิตรา
2.	พ.ศ.๒๕๔๙	กานต์.734
3.	พ.ศ.๒๕๔๘	ไชยวัฒน์วิจิตรา
4.	พ.ศ.๒๕๔๙	กานต์.734
5.	พ.ศ.๒๕๔๗	บุญมาธุรักษณ์
6.	พ.ศ.๒๕๔๘	กานต์.465
7.	พ.ศ.๒๕๔๘	ปั้นเหล็ก
8.	พ.ศ.๒๕๔๘	กานต์.3581
9.	พ.ศ.๒๕๔๘	ไชยวัฒน์วิจิตรา
10.	พ.ศ.๒๕๔๑	กานต์.26812
11.	พ.ศ.๒๕๔๘	บุราไทรย์
12.	พ.ศ.๒๕๔๘	กานต์.29145
13.	พ.ศ.๒๕๔๘	กานต์.1925
14.	พ.ศ.๒๕๔๙	ไชยวัฒน์วิจิตรา
15.	พ.ศ.๒๕๔๙	กานต์.25698

SANITARY ENGINEER	
ไทย	สิงห์บุรา
ชื่อ	บังอร
	กศ. 1925
ชาว ชนิวaid	
งาน ก่อสร้าง	
ไทย	ปีเตาไฟ
	กศ. 34881
ภาษา อังกฤษ	
หมายเหตุ	



STRUCTURAL ENGINEER ○
กานต์ เมธิรากานต์ ๒๘.๑๒๙๐

ARCHITECTS ○
กฤษฎา พิมโภสล
ส.ก. 1598

OWNER
วิชิต เมืองสกาว หรือเพอร์ฟี่ จ้ากิต (มหาสน)

DRAWING TITLE
FIRE PROTECTION SYSTEM
OR GROUND & 2nd
LOOR (อาคาร A2)

NO.	DRAWN BY	REVISION SUFFIX	
915			
E	CHECKED BY	DWG NO.	TOTAL
/07/50	APPROVED	SN-22	50

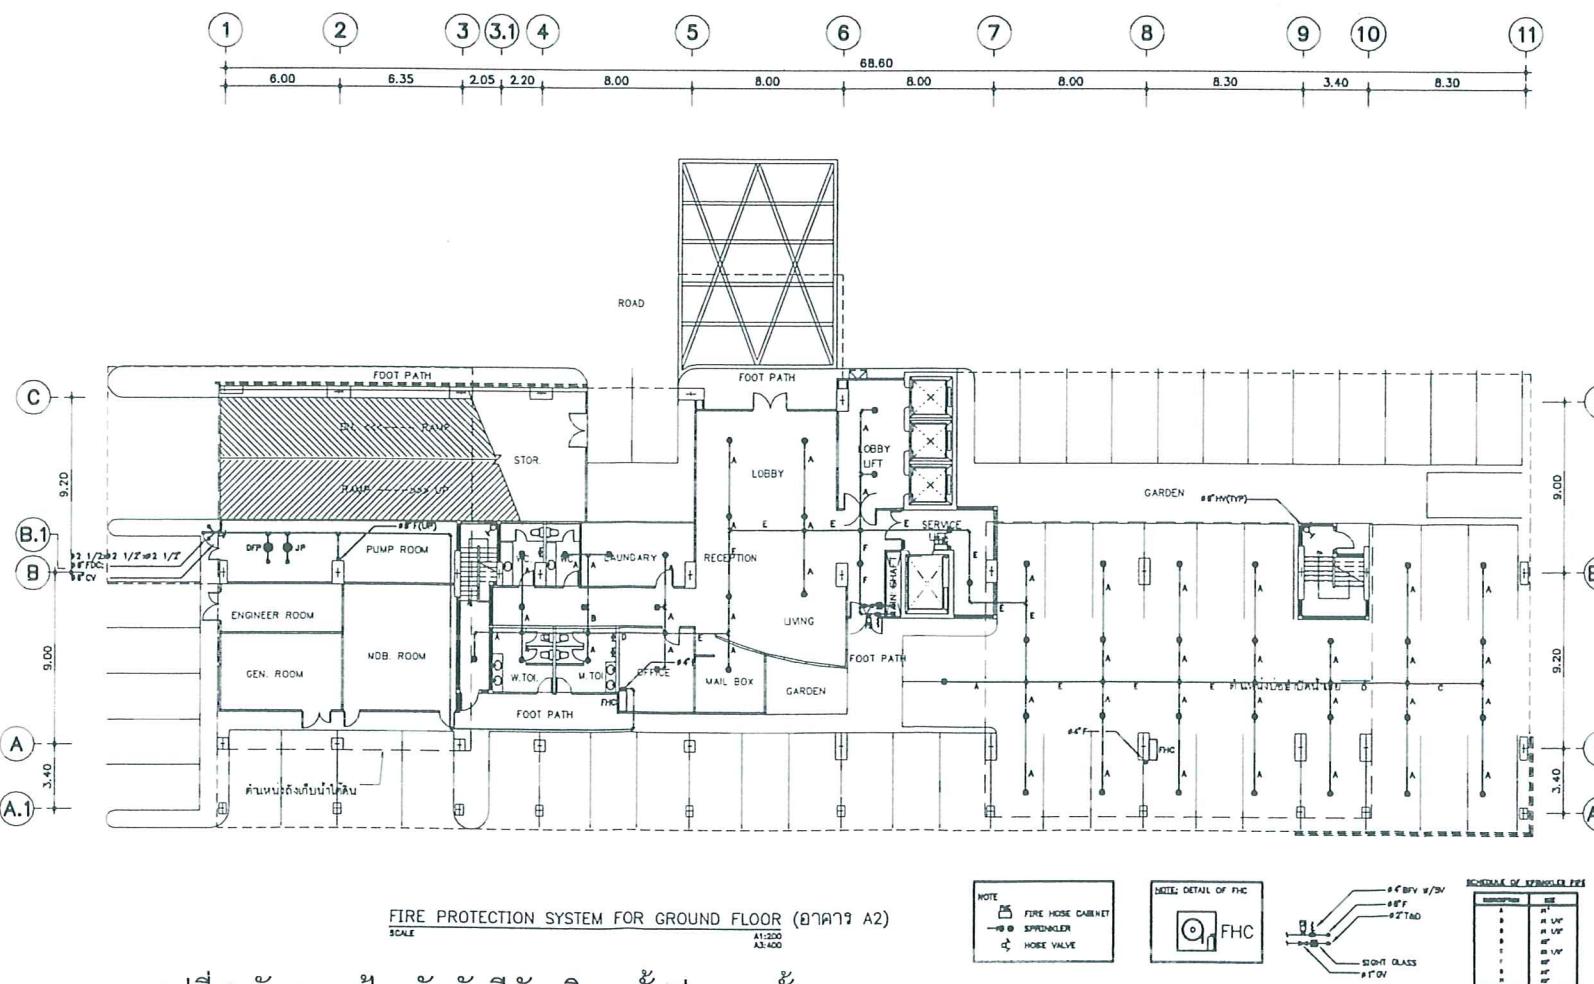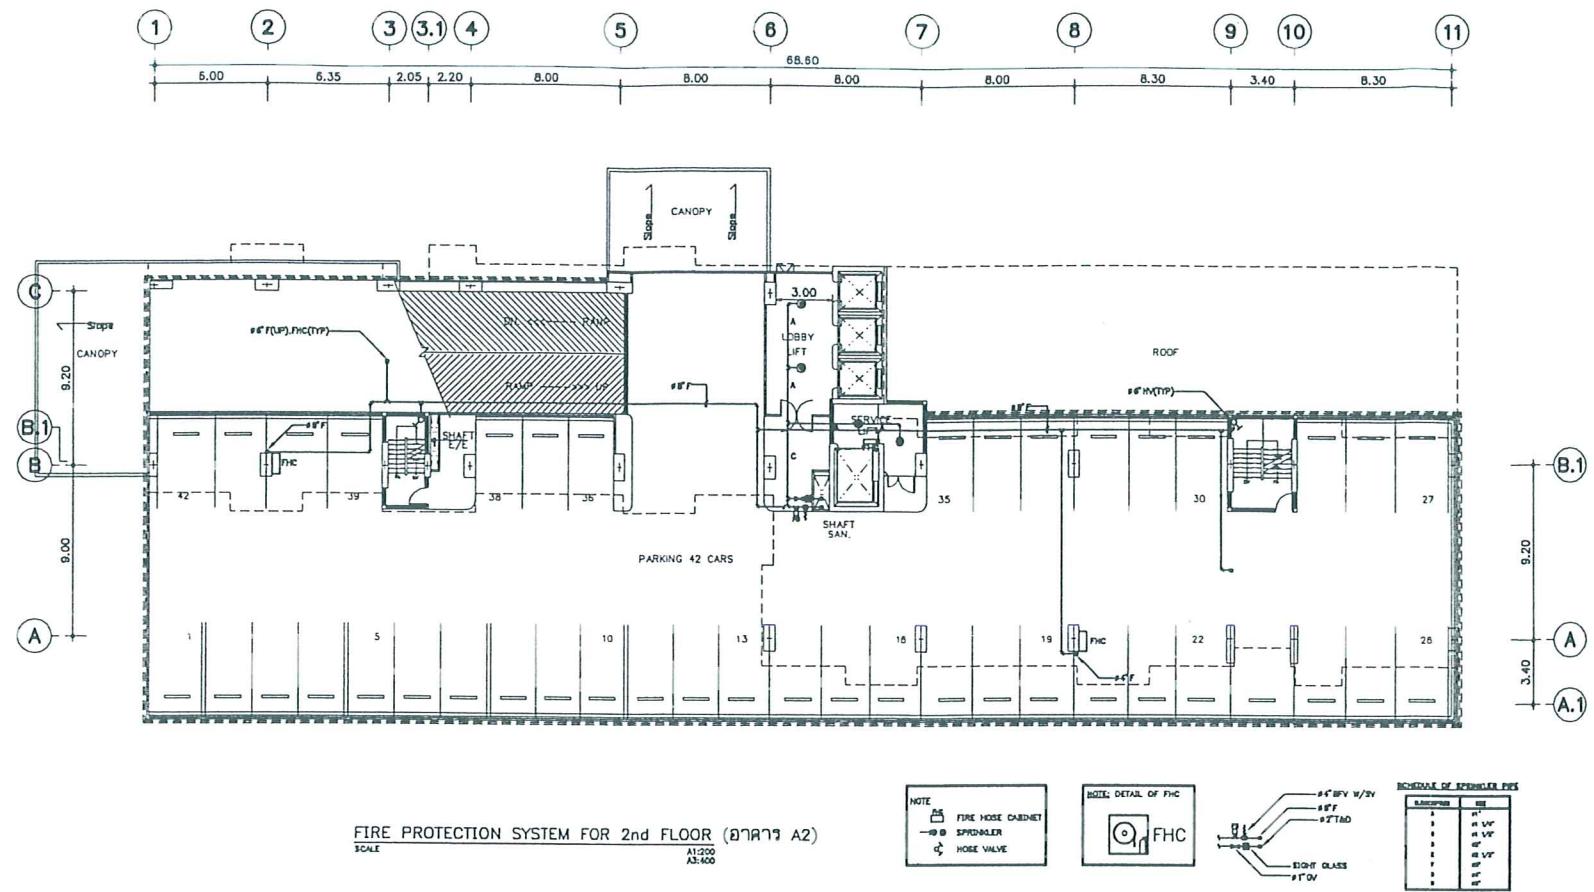

รูปที่ 9 ผังระบบป้องกันอัคคีภัยบริเวณชั้นล่างและชั้น 2 ของอาคาร A2

REVISION

NITARY ENGINEER		1925
นาย สมชาย	ทักษิณ	
นิตย์บุรี		
กรุงเทพมหานคร	บ้านที่ ๑	NB.34681
จังหวัด กรุงเทพมหานคร		

STRUCTURAL ENGINEER



CHITECTS

บริษัท เมืองไทยสกาว์ หรือพะเพอร์ฟิล จำกัด (มหาชน)

RATCHA YOTHIN

RE PROTECTION SYSTEM
R GROUND & 2nd FLOOR
0823 B1)

NO.	DRAWN BY	REVISION SUFFIX	
15	CHECKED BY	DWG NO.	TOTAL
07/50	APPROVED	SN-34	50

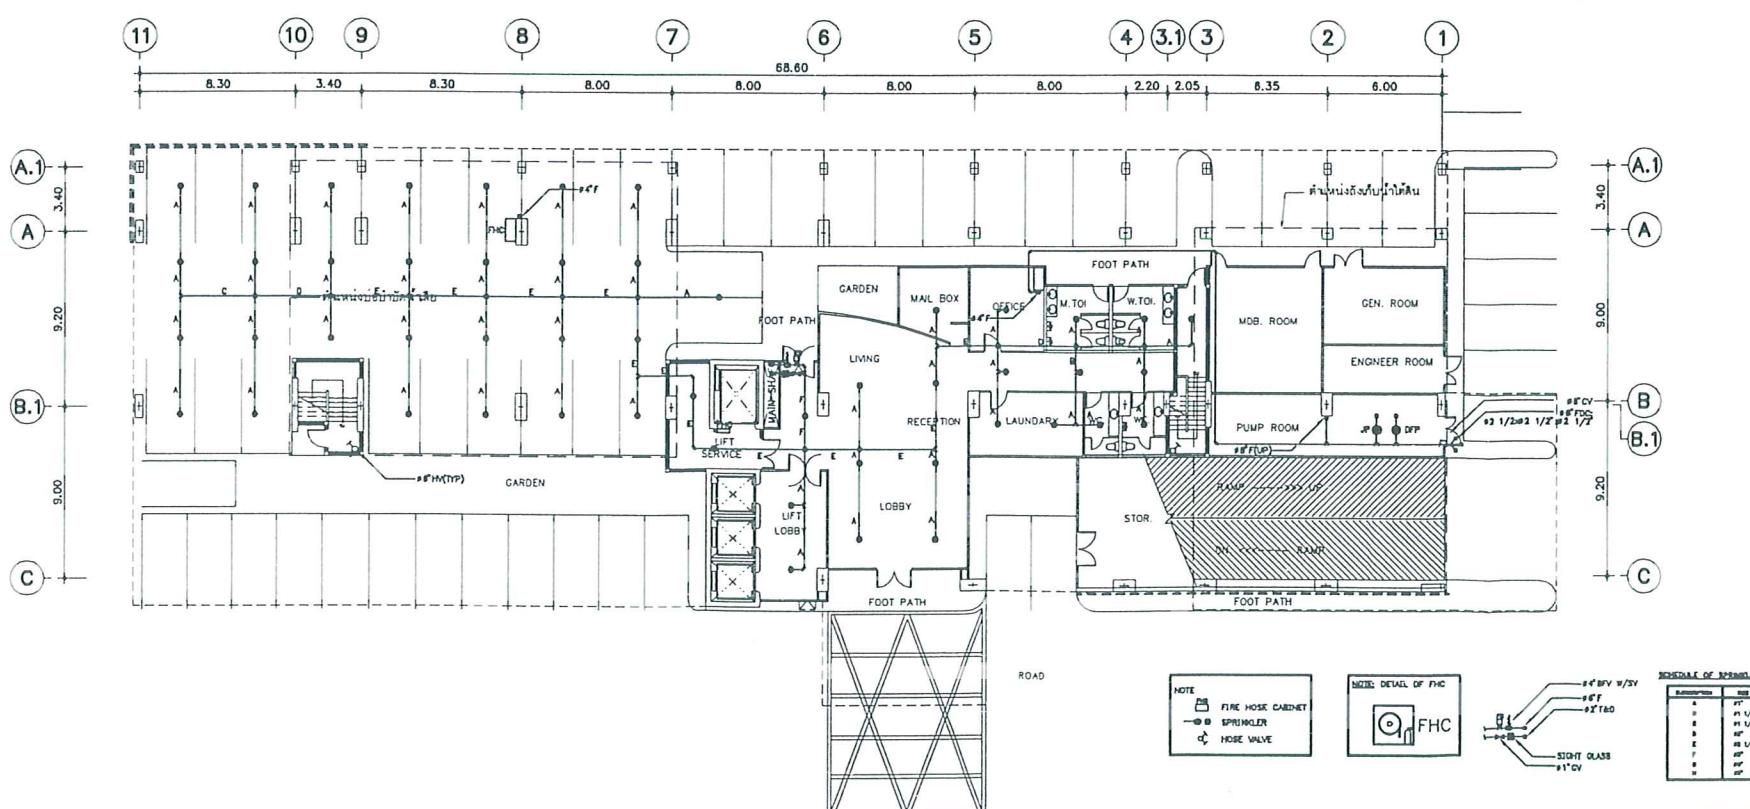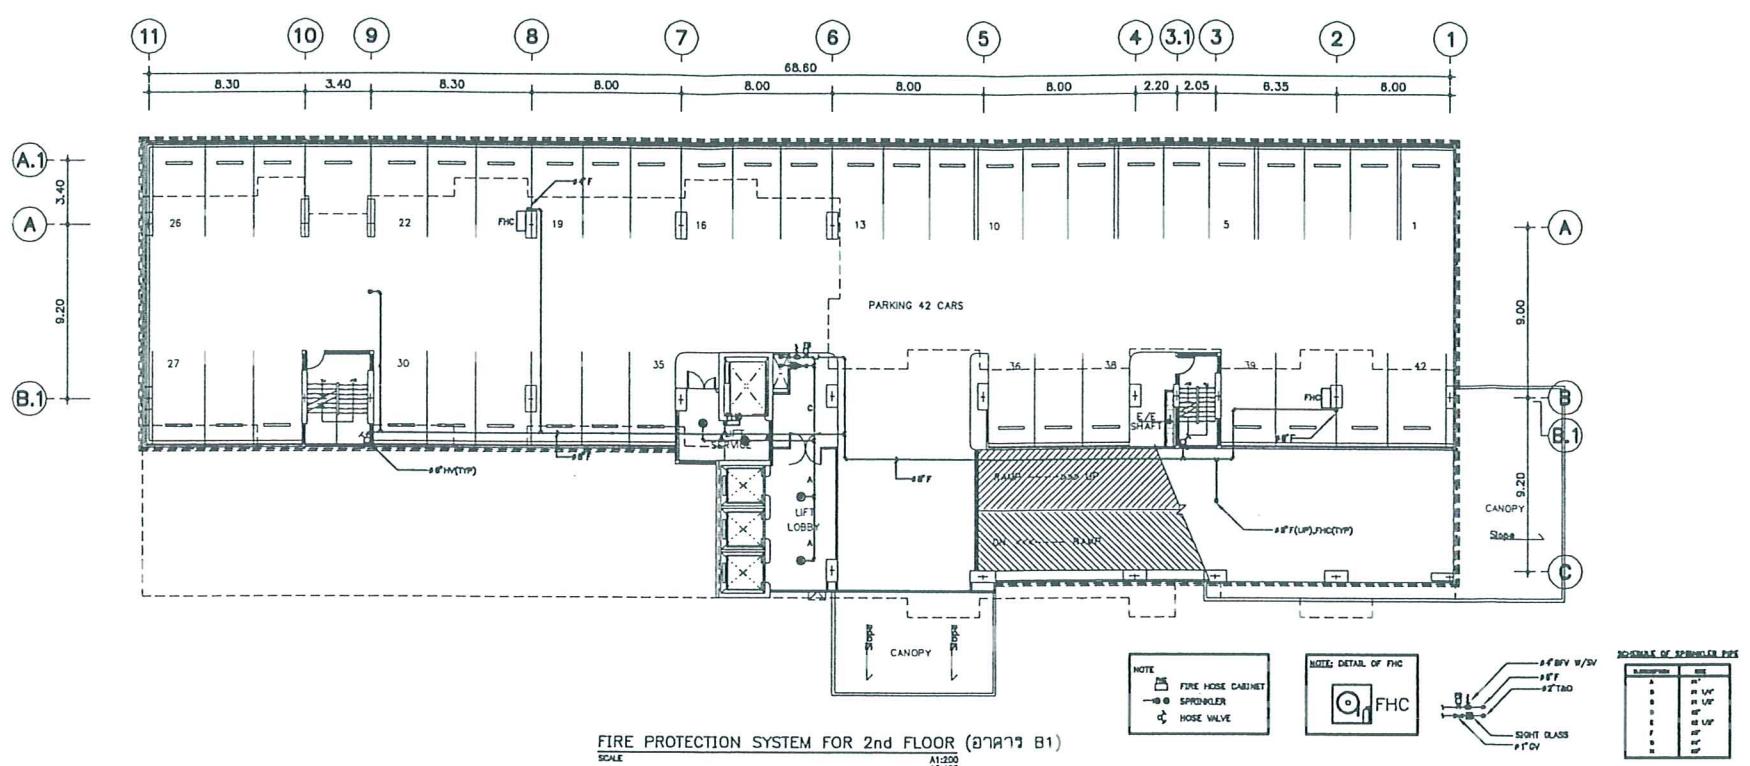

รูปที่ 10 ผังระบบป้องกันอัคคีภัยบริเวณชั้นล่างและชั้น 2 ของอาคาร B1



UTHAI CONSULTANT CO., LTD.

ໃນມູນາຄສກວິສກາປຣະເກຫຍາ ນິຕິບຸດຄຄ
ເຮັກເບີນ ໜກ.122

69/1 SUKHUMVIT 93 ROAD
SOI PHUNGMEE 11 BANGCHAK
PRAKANONG BANGKOK 10260
TEL.(02)331-8245-6,332-8100-3
FAX.(02)332-8330
www.uthalconsultant.co.th
E-mail : ucc@uthalconsultant.co.th

REVISION

UNITARY ENGINEER
นาย สมบูรณ์ วงศ์
วันที่ ๑๗ พฤษภาคม พ.ศ. ๒๕๖๓

STRUCTURAL ENGINEER ○
နယ်မောင်သန
28.1290

ARCHITECTS

NEO

๗๒ เมืองสกาว หรือเมืองที่ ๔๘๖ (มหาชัย)



METRO AVENUE

METRO AVENUE
RATCHA YOTHIN

DRAWING TITLE

RE PROTECTION SYSTEM
R GROUND & 2nd FLOOR

NO. 115	DRAWN BY	REVISION SUFFIX	
	CHECKED BY	DWG NO.	TOTAL
07/50	APPROVED	SN-43	50

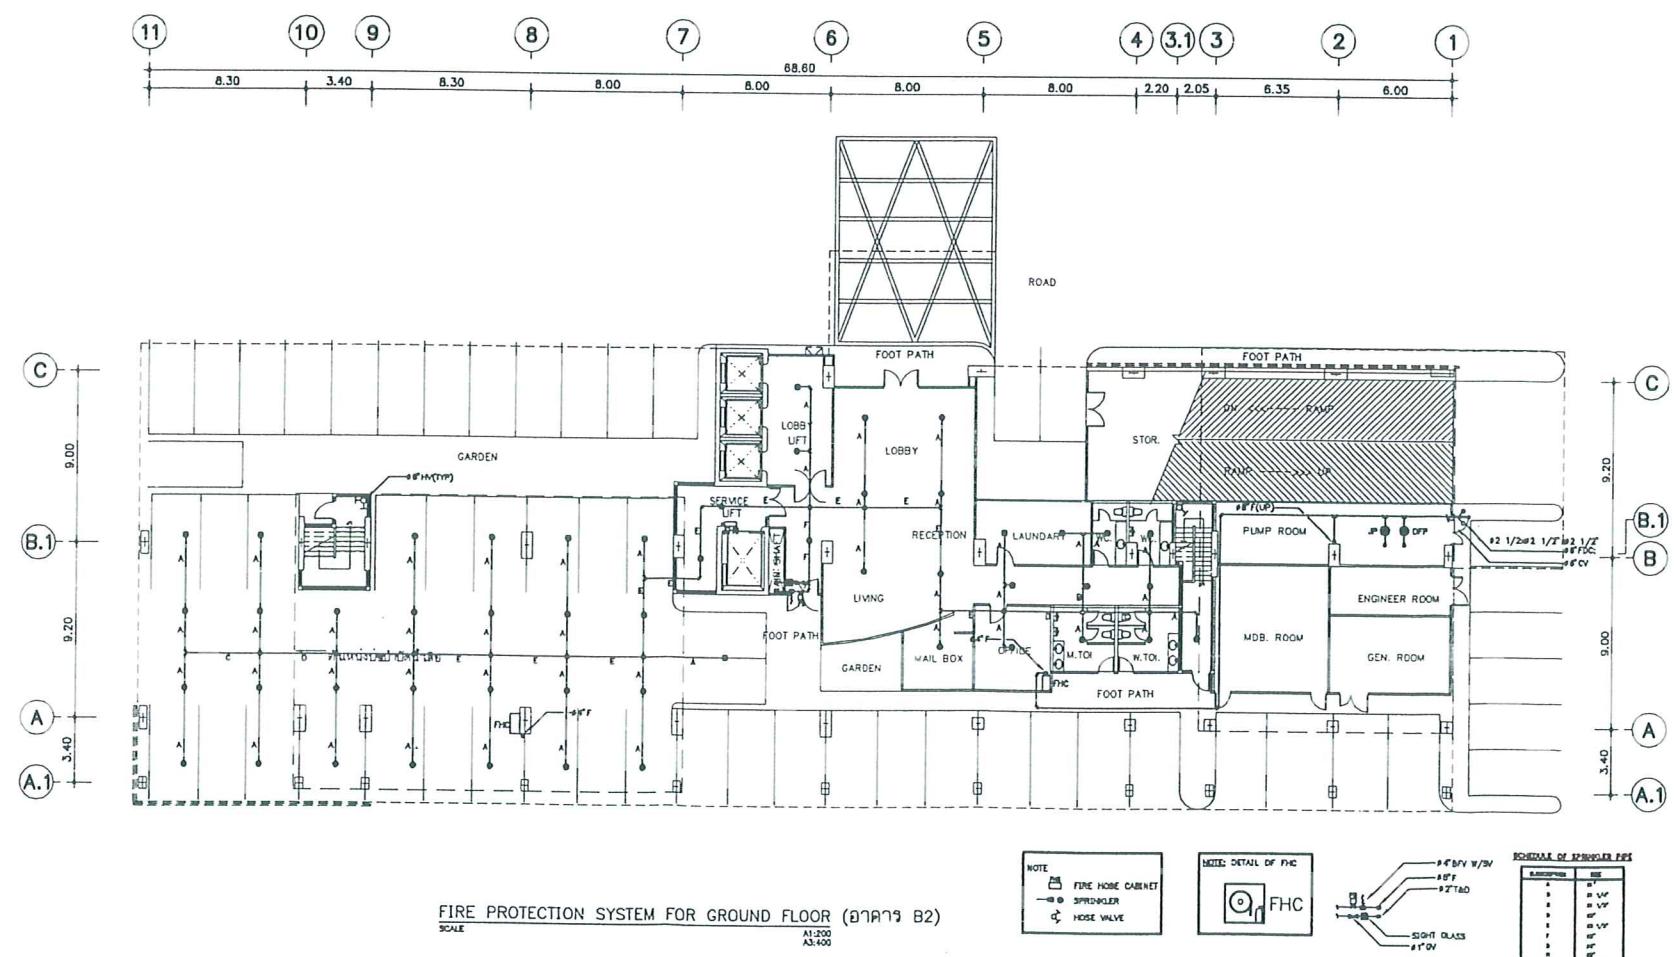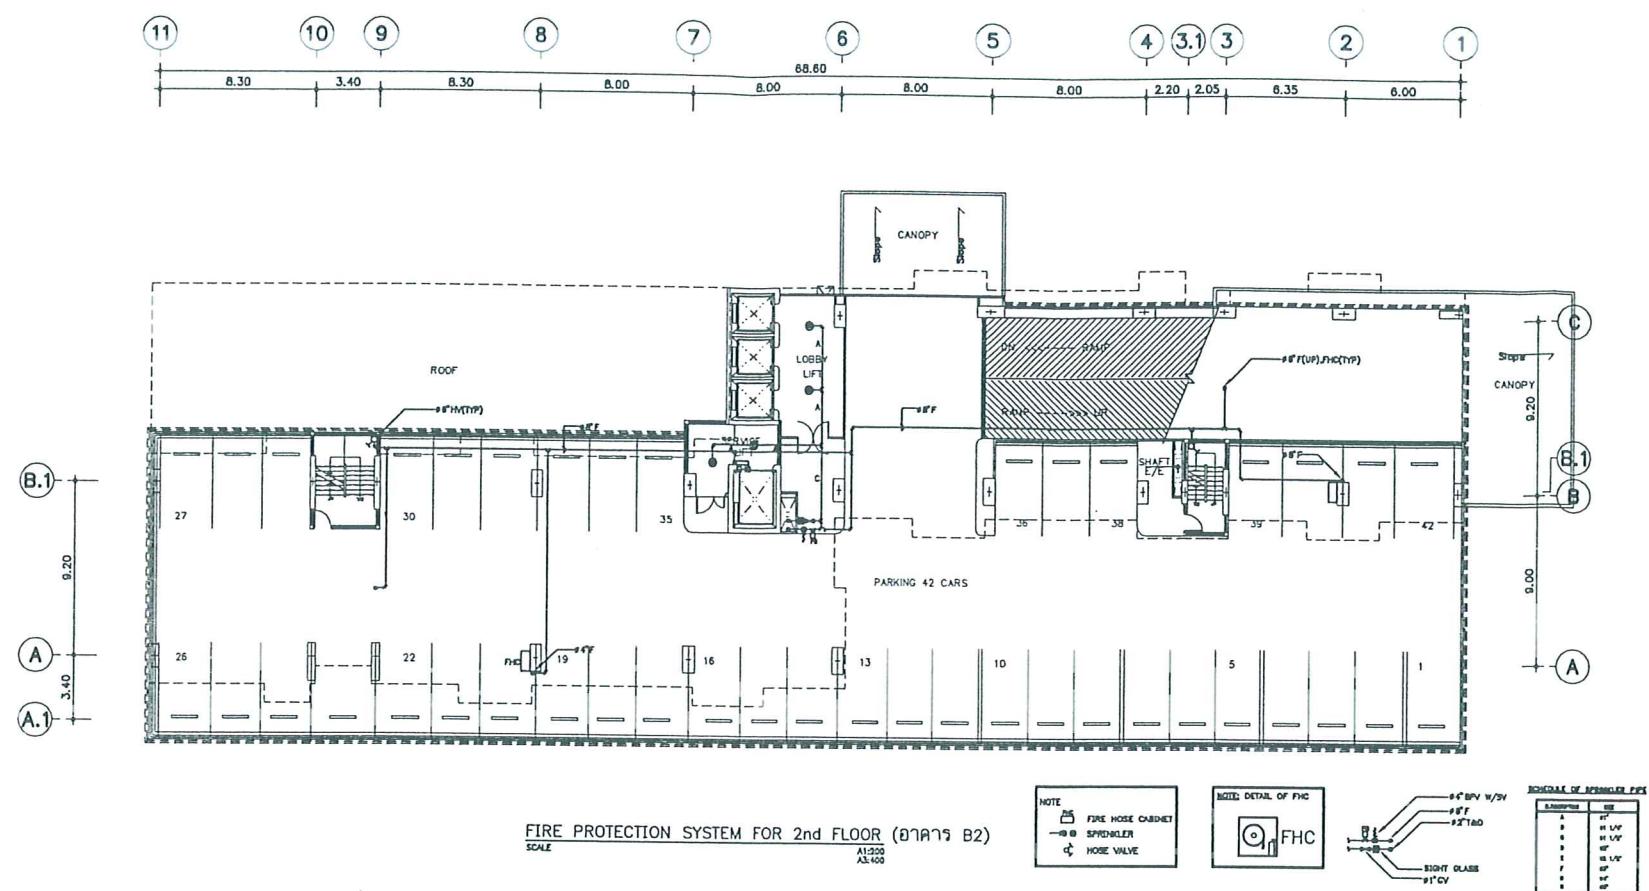

รูปที่ 11 ผังระบบป้องกันอัคคีภัยบริเวณชั้นล่างและชั้น 2 ของอาคาร B2

หน้า 35 ทั้งหมด 44 หน้า
คงเหลือ 89 ผู้รับรอง

REVISION

No.	Date	Description

PROJECT ENGINEER

นางสาว ไนรัตน์ วิริยะกุล	วันที่ ๗.๓.๕๔
--------------------------	---------------

ELECTRICAL ENGINEER

นางสาว ไนรัตน์ วิริยะกุล	วันที่ ๗.๓.๕๔
นายพงษ์ พูลสวัสดิ์	วันที่ ๔.๕.๕๔
นาย ณัฐ	วันที่ ๓๐.๘.๕๔
นายพงษ์ พูลสวัสดิ์	วันที่ ๒๘.๘.๕๔
นางสาว นุชรา	วันที่ ๒๑.๘.๕๔

MECHANICAL ENGINEER

นางสาว นุชรา	วันที่ ๑๒.๘.๕๔
--------------	----------------

SANITARY ENGINEER

นางสาว นุชรา กุญชร	วันที่ ๑๒.๘.๕๔
นางสาว นุชรา	วันที่ ๑๕.๘.๕๔
พิมพ์ ใจสัก	วันที่ ๑๕.๘.๕๔
นางสาว นุชรา	วันที่ ๑๕.๘.๕๔

STRUCTURAL ENGINEER

นายพงษ์ พูลสวัสดิ์	วันที่ ๑๒.๘.๕๔
--------------------	----------------

ARCHITECTS

นายพงษ์ พูลสวัสดิ์	วันที่ ๑๕.๘.๕๔
--------------------	----------------

OWNER

บริษัท เมtroWay Co., Ltd.	ห้องแม่ที๊ ชั้น ๔ (ห้อง)
---------------------------	--------------------------

JOB TITLE

METRO AVENUE
RATCHA YOTHIN

DRAWING TITLE

ผังแสดงบริเวณที่จอดรถดับเพลิง
วงจรเส้นทาง

ผังแสดงบริเวณที่จอดรถดับเพลิง


SCALE
A1:400
A3:750

NOTE:
 ที่ดินของรัฐบาลที่ ๖๘๘๘
 FDC ห้ามนำเข้าสู่ที่ดินของรัฐบาล
 ถูกห้ามเข้าสู่ที่ดินของรัฐบาล


หน้า ๓๖ ทั้งหมด ๔๔ หน้า
 ลงชื่อ..... ลงชื่อ..... ผู้บูรณา

JOB NO.	DRAWN BY	REVISION SUITX
4915		
DATE	CHECKED BY	DWG NO. TOTAL
20/07/50	APPROVED	SN-03 50


รูปที่ ๑๒ ผังบริเวณแสดงตำแหน่งจุดจอดรถดับเพลิงในโครงการ

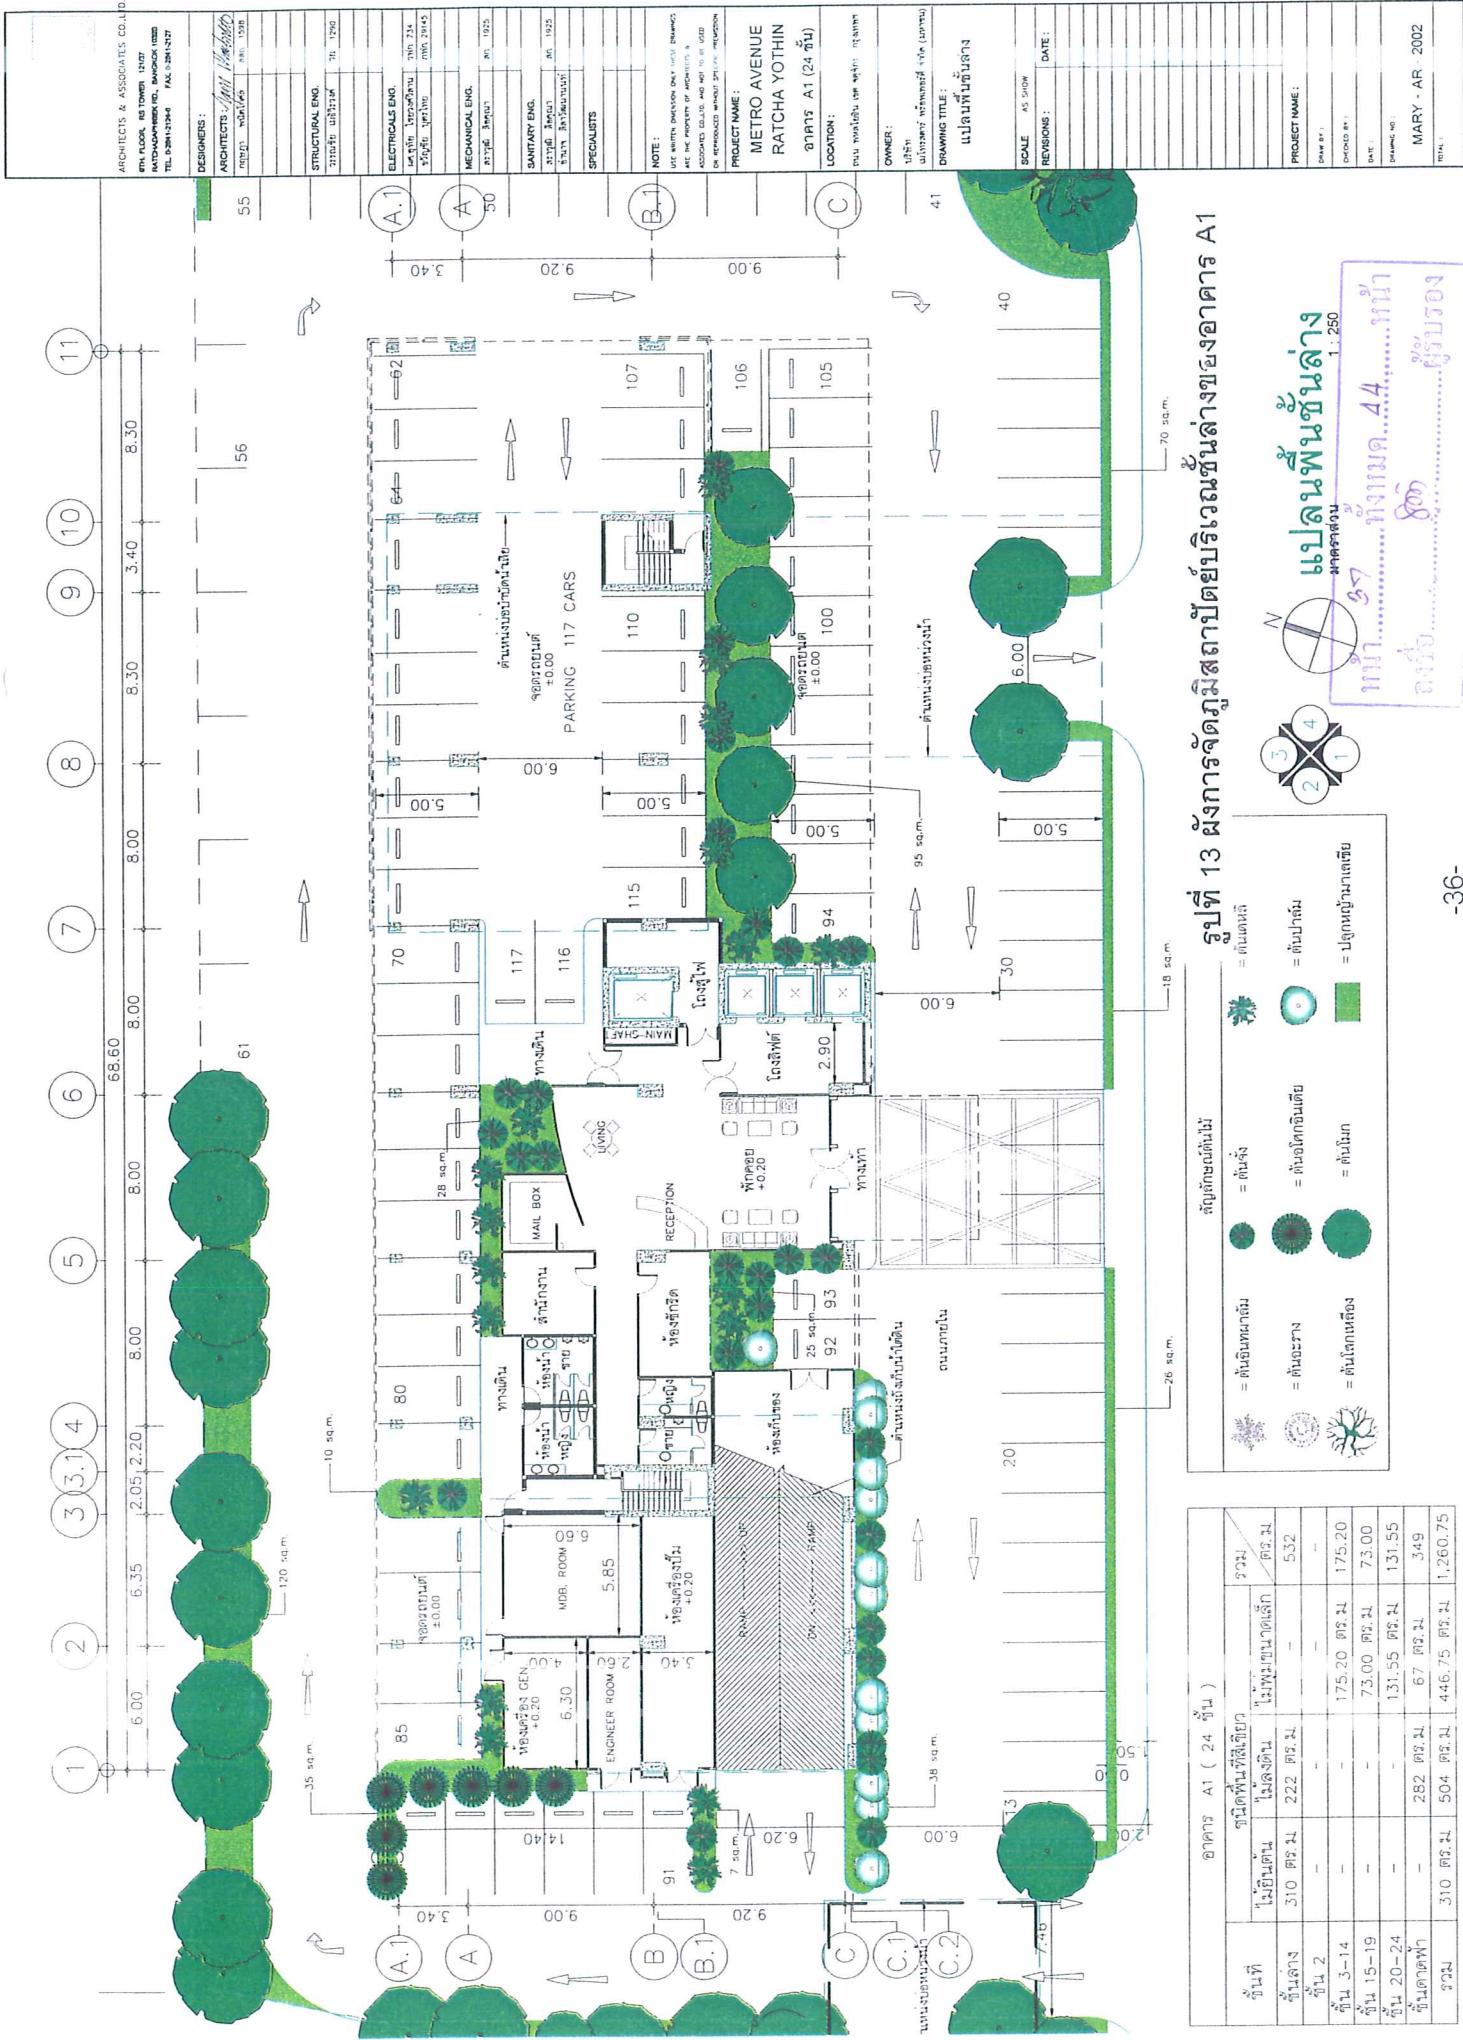

รูปที่ 13 ผังการจัดภูมิสถาปัตยกรรมโดยรวมของอาคาร A1

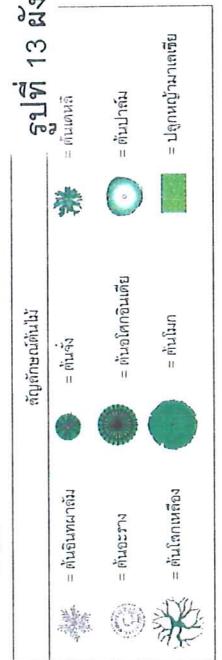

อาคาร A1 (24 ชั้น)		สัญลักษณ์ของต้นไม้	
ต้นไม้ที่	ต้นไม้ที่ต้องรักษาไว้	= ต้นจริง	= ต้นเดา
ไม้ยืนต้น	ไม้ยืนต้น	= ต้นจริง	= ต้นปลอมเดียว
ต้นไม้ 1	31.0 ตร. ม.	222.00	5.32
ต้นไม้ 2	-	-	-
ต้นไม้ 3-14	-	-	175.20 ตร. ม.
ต้นไม้ 15-19	-	-	73.00 ตร. ม.
ต้นไม้ 20-24	-	-	131.55 ตร. ม.
ต้นไม้คอกฟ้า	310 ตร. ม.	504.00	6.7 ตร. ม.
รวม	310 ตร. ม.	504.00	349 ตร. ม.
		446.75 ตร. ม.	1,260.75

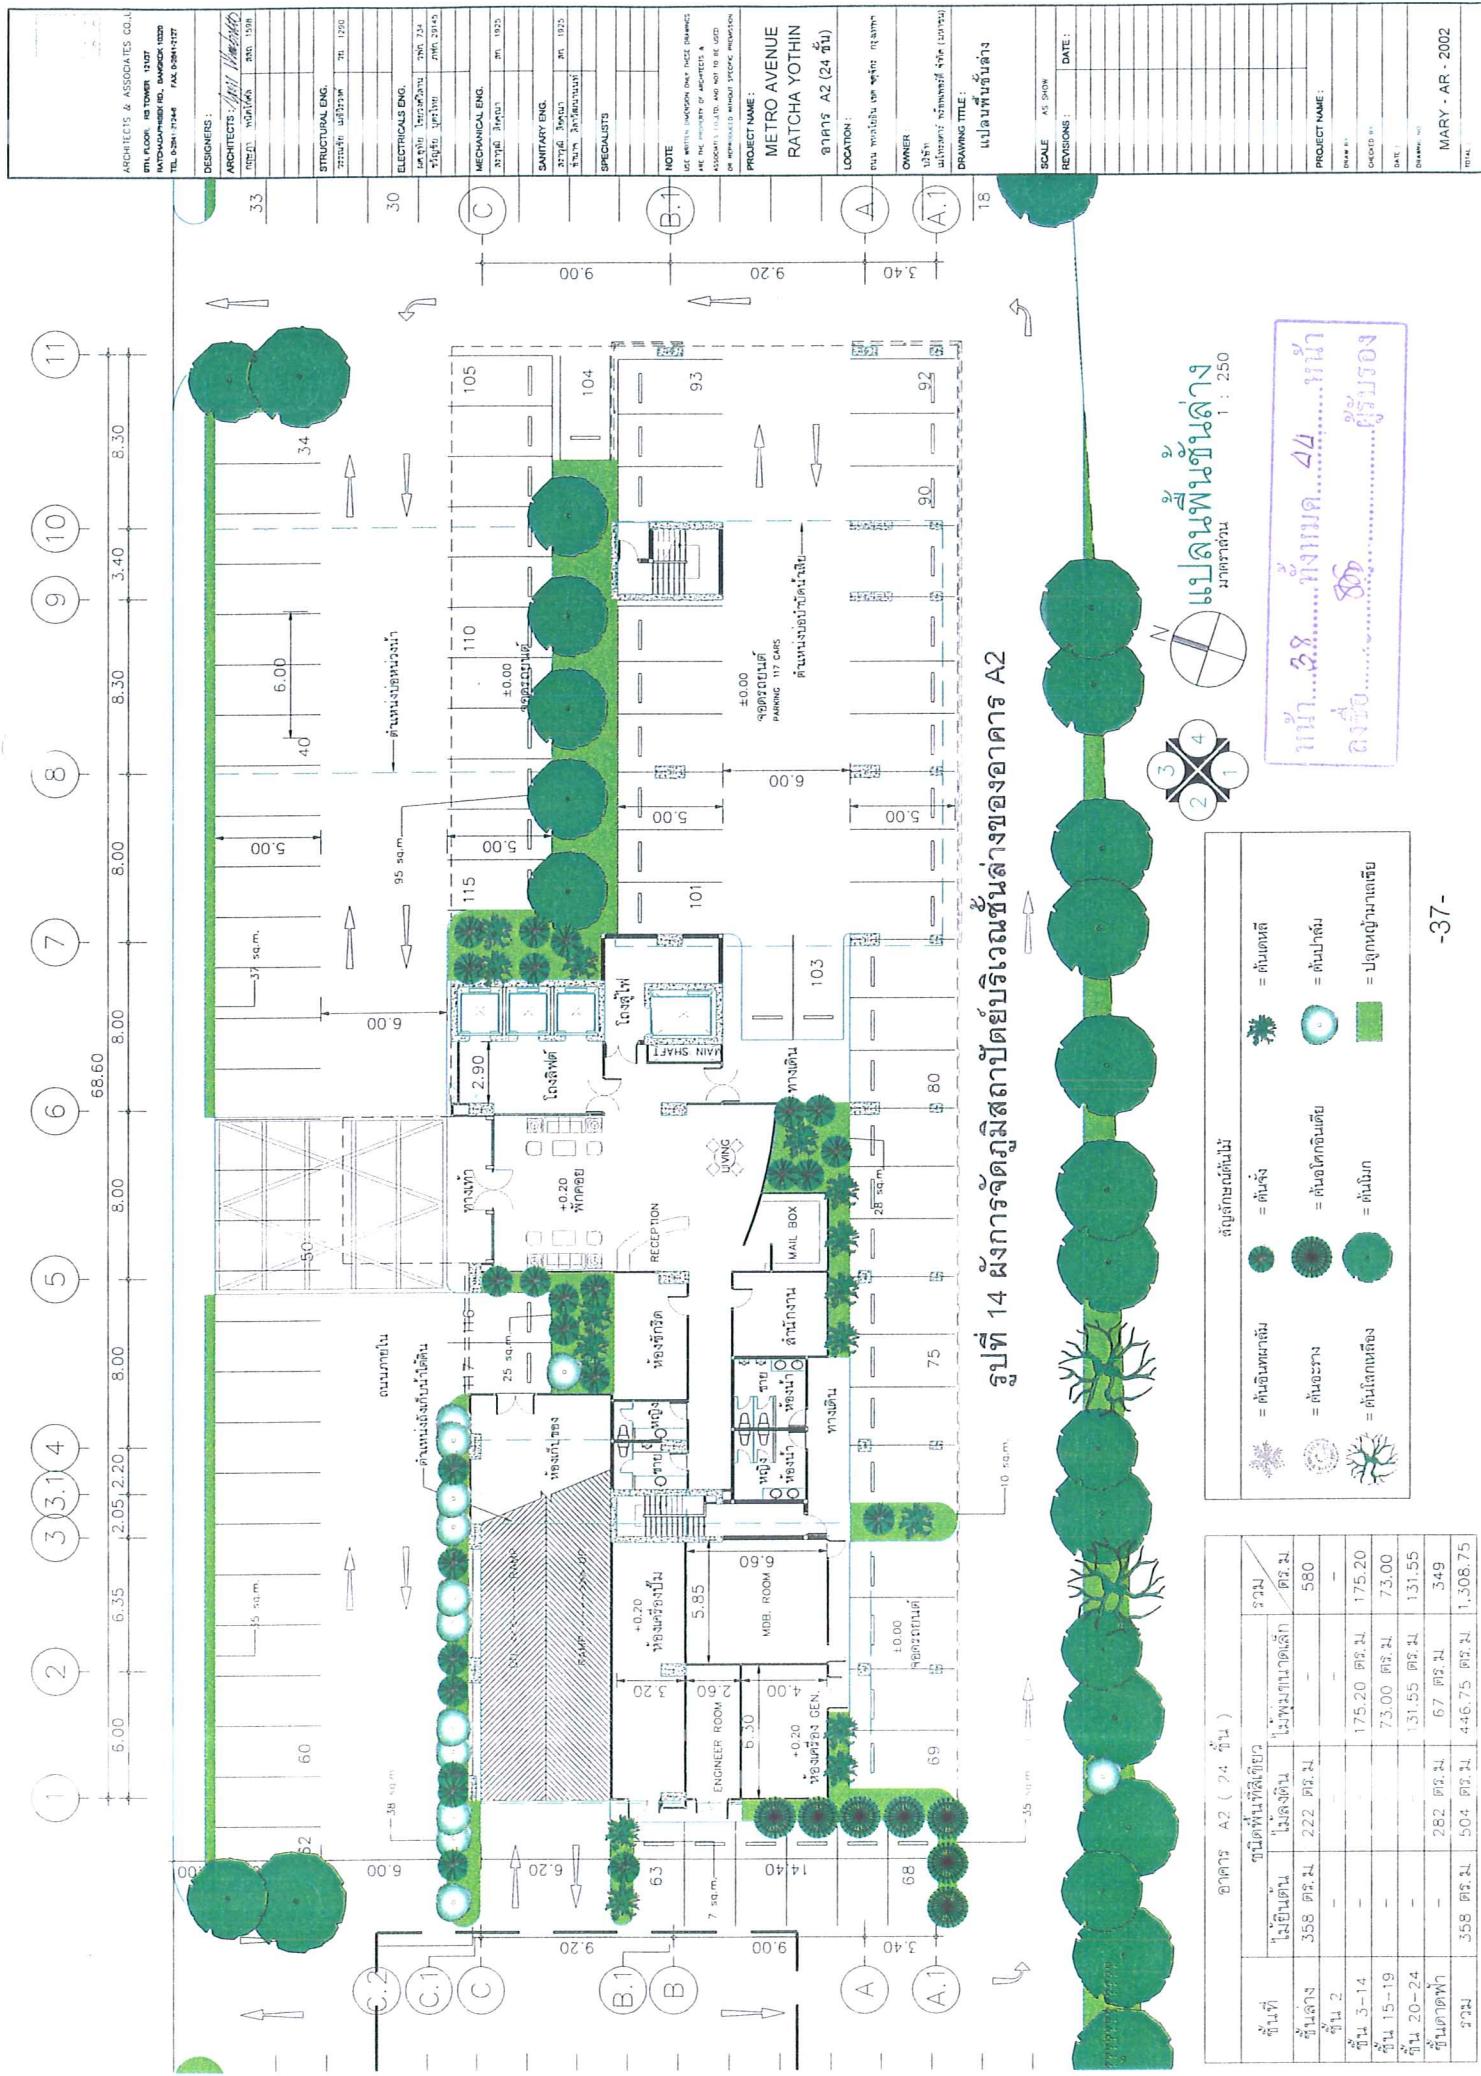

ARCHITECTS & ASSOCIATES CO. LTD.
5TH FLOOR, RS TOWER 2107
RATNACHAIWICH RD., BANGKOK 10200
TEL: 02-201-1148 FAX: 02-217-2177

DESIGNERS

ARCHITECTS *[Signature]*

ENG'D. *[Signature]* DAE, 1998

STRUCTURAL ENG.

ENG'D. *[Signature]* ST, 12/90

ELECTRICAL ENG.

ENG'D. *[Signature]* GEN, 7/54

STEEL ENG. 20/45

MECHANICAL ENG.

ENG'D. *[Signature]* MHD, 19/25

SANITARY ENG.

ENG'D. *[Signature]* AN, 19/25

SPECIALISTS

NOTE:

USE THIS SHEET AS REFERENCE ONLY. THESE DRAWINGS ARE THE PROPERTY OF ARCHITECTS & ASSOCIATES LTD. WHO OWN THEM. THEY ARE NOT TO BE COPIED OR REPRODUCED WITHOUT SPECIFIC PERMISSION.

PROJECT NAME:

METRO AVENUE

RATCHA YOTHIN

อาคาร B1 (23ชั้น)

LOCATION

ถนน รามคำแหง แขวง คลองเตย กรุงเทพฯ

OWNER

บริษัท รามคำแหงจำกัด (มหาชน)

DRAWING DATE:

25/01/2002

SCALE:

45.00:1

REVISIONS


DATE:

25/01/2002

แบบแปลนสถาปัตย์ ชั้นล่างของอาคาร B1
แบบแปลนสถาปัตย์ ชั้นบนของอาคาร B1
แบบแปลนสถาปัตย์ ชั้นบนของอาคาร B1

แบบแปลนสถาปัตย์ ชั้นล่างของอาคาร B1
แบบแปลนสถาปัตย์ ชั้นบนของอาคาร B1
แบบแปลนสถาปัตย์ ชั้นบนของอาคาร B1

รูปที่ 15 ผังการจัดภูมิสถาปัตย์บริเวณชั้นล่างของอาคาร B1

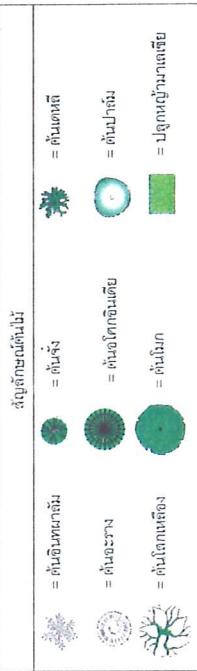

-38-

อาคาร B1 (ชั้นล่าง)		
ห้องที่	พื้นที่ใช้สอย	จำนวนผู้ใช้
ห้องน้ำ	27 ตร. ม.	222 คน/ตร. ม.
ห้อง 2	-	-
ห้อง 3-14	-	175.20 ตร. ม.
ห้อง 15-19	-	56.40 ตร. ม.
ห้อง 20-24	-	51.55 ตร. ม.
ห้องครัว	-	67 ตร. ม.
ห้องน้ำ	282 ตร. ม.	349
รวม	27 ตร. ม.	504 ตร. ม.
รวม	504 ตร. ม.	963.15



A&A

ARCHITECT & ASSOCIATES CO., LTD.
5TH FLOOR, NO. TOWER 123/27
RATCHADAPRUEK RD., RATCHATHIWA 10120
TEL: 0-261-12344 FAX: 0-261-12377

DESIGNERS :

ARCHITECTS: *MARY AR*DRAWING: *SAKUN*

DATE: 12/00

REVISIONS:

PROJECT NO.:

DRAWING NO.:

SCALE:

DATE:

NOTE:

STRUCTURAL ENG.

ELECTRICALS ENG.

MECHANICAL ENG.

SANITARY ENG.

SPECIAL PLANS

NOTE:

use with permission only those drawings

ARE THE PROPERTY OF ARCHITECTS &

NOT TO BE COPIED

OR REPRODUCED WITHOUT EXPRESS PERMISSION

PROJECT NAME:

METRO AVENUE

RATCHA YOTHIN

อาคาร A1 (24 ชั้น)

LOCATION:

ถนน รามคำแหง แขวงจตุจักร

กรุงเทพมหานคร ประเทศไทย

OWNER:

บริษัท

อินเวสต์ จำกัด (มหาชน)

DRAWING TITLE:

แปลนฐานรากสำหรับ

แบบบ้านขนาดพื้นที่


10x10 เมตร

SCALE:

AS SHOWN

REVISIONS:

DATE:

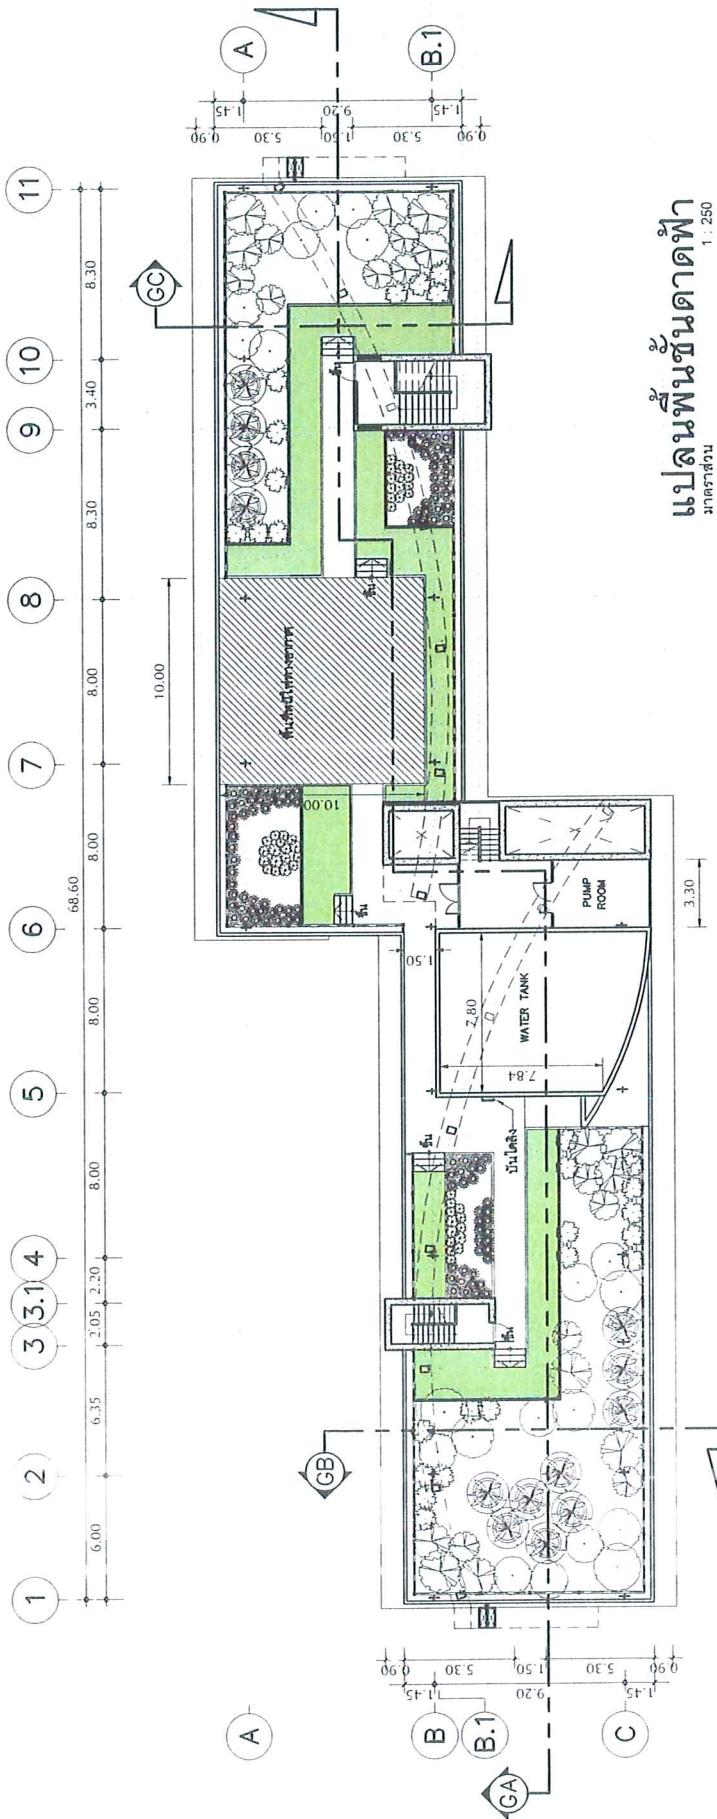

ແປລັນພື້ນຮັບນັດຖາດີ່ພໍາ


ມາຄຣາສ່ວນ

ໄມ້ຕົກຕິໄນ ຮາວມເທິນທີ 282 ທີ່ຈະ.
ໄນ້ຫຸ້ນນາມນາຕີເລີກ ລວມພື້ນທີ 67 ທີ່ຈະ.
ກວມພື້ນທີ ພະຍາຍືນໄສໄສ = 349 ທີ່ຈະ.

ໃຫຍ່ທີ 17 ຜູ້ຈາກຮົງຈົດກຽມສາມາປັບປຸງປະເວນທີ່ກ່ຽວຂ້ອງນັດຖາດີ່ພໍາ
ທີ່ກວມພື້ນທີ່ກ່ຽວຂ້ອງນັດຖາດີ່ພໍາ = 44 ປັບປຸງນັດຖາດີ່ພໍາ
ດິນຢູ່..... ດິນຢູ່..... ດິນຢູ່..... ດິນຢູ່.....

ສືບຕັ້ງຕົວຕິດໄຟ	
= ຕັນສຶກລາສື	= ຕັນເຊີງ
= ຕັນເກົ່າຈຳຈອນ	= ຕັນເມັກສີ
= ຕັນເປົ້າອົກ້າ	= ບໍລິການຜົມກາສະເພ
= ຕັນເປົ້າສົກວາ	= ດິນຢູ່



DESIGNERS : ARCHITECTS : Mrijit Haldar	DATE : 15/08/2010
TELEPHONE : 03-2647-2124-6	EMAIL : mrijit.haldar@rediffmail.com
TELEFAX : 03-2647-2124-7	WEBSITE : www.mrijithaldar.com
STYLING : Architects & Associates Co., Ltd.	STRUCTURAL ENG. : Structural Engineers
DESIGNERS : Architects & Associates Co., Ltd.	ELECTRICAL ENG. : Electrical Engineers
MECHANICAL ENG. : Mechanical Engineers	SANITARY ENG. : Sanitary Engineers
SPECIALISTS : Specialists	NOTE : NOTE : REF. NO.: 00000000000000000000000000000000 DATE: 15/08/2010 PROJECT NAME: METRO AVENUE RATCHA YOTHIN LOCATION: ถนน รัชดาภิเษก แขวง ลาดพร้าว กรุงเทพฯ OWNER: บริษัท แม่รัก จำกัด (มหาชน) DRAWING TITLE: แปลงที่ดินที่ดิน ๑๗ SCALE: 1:5000 REVISIONS : DATE : DRAWING BY : CHECKED BY : D.T.C. : DRAWING NO.: MARY - AR 2001 101L

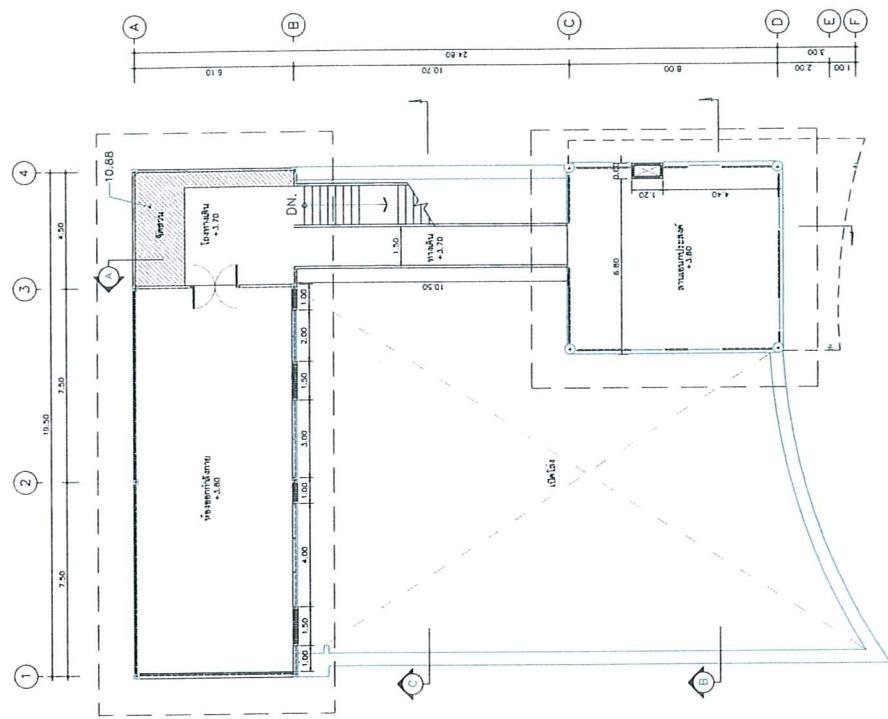

ឧបត្ថម្ភ 18 ផែងការទទួលបានការអនុវត្តន៍ពីរដែលបានគេចូលរួមទៅការ

ମାତ୍ରାବ୍ୟକ୍ରିୟା ପରିମାଣନା ପାଠ୍ୟକର୍ତ୍ତା 2

2
1:200

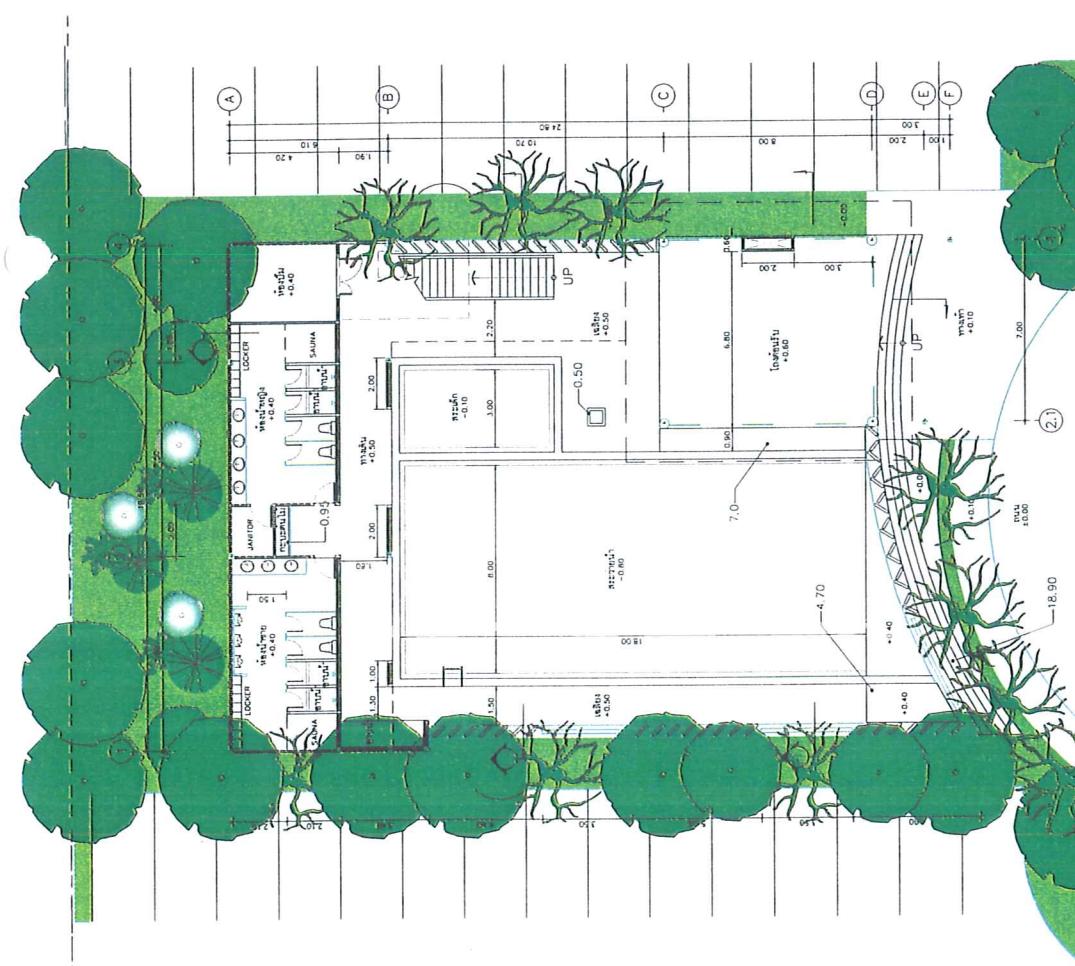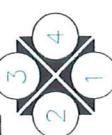

-41-

ตารางที่ ๓ สกุปน้ำดื่มจากการติดตามตรวจสอบคุณภาพเสื่อมเสียทางเคมีของน้ำ โครงการใหม่ฯ อย่างดี รักษาโลก

คุณภาพสิ่งแวดล้อม	บริการที่ตรวจสอบ	วิธีการติดตามตรวจสอบ / พารามิเตอร์	ความที่	ผู้ปฏิบัติงาน
รับแบบอุตสาหกรรม				
๑. คุณภาพอากาศ	๑. รับประทานวัสดุก่อสร้าง ๒. ที่พักอาศัยไม่คีบ汗ที่ก่อสร้าง	● ตรวจสอบสภาพอากาศโดยตลอดทุกวันที่ไปตรวจที่นี่ ● สอบถามความคิดเห็นถึงภัยภาวะอากาศต่อตัวของบ้านค่าโดยสาร ● สำรวจบ้านที่อยู่ในพื้นที่อย่างดี ● สอบถามความคิดเห็นจากบ้านเรือนในลักษณะที่บ้านค่าโดยสาร ● เนื้อดินดูดซึมน้ำร่องคูลากาสอยละเอียดจังและลึกได้ที่สุดแล้วเสร็จ ● รื้อถอนร่องฯ	● ทุกวันที่มีการนัดหมาย ● เป็นระยะ ● เป็นระยะ ● เป็นระยะ ● ก่อสร้าง	เจ้าหน้าที่/ เจ้าหน้าที่/ เจ้าหน้าที่/ เจ้าหน้าที่/ เจ้าหน้าที่/
๒. ระบบน้ำเสีย	ที่พักอาศัยไม่คีบ汗ที่ก่อสร้าง	สำรวจดูดซึมน้ำร่องคูลากาสอยละเอียดจังและลึกได้ที่สุดแล้วเสร็จ ● รื้อถอนร่องฯ	● ทุกวันที่ ● เป็นระยะ ● ทุกวันที่	เจ้าหน้าที่/
รับแบบสำนักน้ำ				
๑. คุณภาพน้ำ	๑.๑) ประสมสิทธิ์ทางชุมชน ๑.๒) คุณภาพน้ำทิ้ง	ตรวจสอบน้ำเสีย รวมทั้งเครื่องขึ้นรูป และ ดูไปยังเด็กๆ ที่อยู่ชุมชน ตรวจสอบน้ำที่น้ำเสีย (ก่อนและหลัง การบำบัด) ตรวจสอบน้ำที่น้ำเสียที่ผ่านการบำบัด ทิ้งลงสู่แม่น้ำหรือแม่น้ำที่ต้องการ ตรวจสอบน้ำที่น้ำเสียที่ผ่านการบำบัด ตรวจสอบน้ำที่น้ำเสียที่ผ่านการบำบัด	ติดตามตรวจสอบและจดบันทึกการทำทำงาน การตรวจสอบ และการตรวจสอบน้ำที่น้ำเสียของครัวเรือน วิเคราะห์คุณภาพน้ำที่คง pH, SS, TDS, ตะกอนหนัก, BOD ₅ , น้ำแข็งและเชื้อรา เช่น TKN และ Coliform Bacteria	ตามกำหนดเวลาทุกสองสามวัน หรือ ตาม กำหนดการทุกครั้งที่พบปัญหา นิติบุคคลของภาคชุมชน
๒. กากอินทรีย์	๒.๑) กากทำอาหาร ๒.๒) กากอินทรีย์	ปูน กระดาษห่ออาหาร แมลง ต้นไม้ เป็น รูปแบบที่ไม่สามารถนำไปใช้ประโยชน์ได้อีก ทั้งการนำไปใช้	ส่วนที่ไม่สามารถรับประทานได้ เช่น กากอาหาร เศษอาหาร น้ำอุ่นเกิดการรักษาสุขาภิบาลน้ำที่ผู้รับน้ำไม่สามารถนำไปใช้ ทั้งการนำไปใช้	เจ้าหน้าที่/ นิติบุคคลของภาคชุมชน
รับแบบอุตสาหกรรม				
๒.๑) กากทำอาหาร	หัวบัว หัวเขียว หัวเขียว หัวเขียว	หัวหิน กากอาหารที่ไม่สามารถนำไปใช้ประโยชน์ได้อีก เช่น กากอาหาร หัวหิน หัวเขียว หัวเขียว	หัวหิน หัวเขียว หัวหิน หัวเขียว	เจ้าหน้าที่/ นิติบุคคลของภาคชุมชน
๒.๒) กากอินทรีย์	หัวบัว หัวเขียว	หัวหิน กากอาหารที่ไม่สามารถนำไปใช้ประโยชน์ได้อีก เช่น กากอาหาร หัวหิน หัวเขียว หัวเขียว	หัวหิน หัวเขียว หัวหิน หัวเขียว	เจ้าหน้าที่/ นิติบุคคลของภาคชุมชน

แบบ ๔๙ ที่มา ๘๘
ค่าตอบแทน ๘๘

ตารางที่ 3 (ต่อ-1)

คุณภาพสิ่งแวดล้อม	บริเวณพื้นที่รอบบ้าน	วิธีการติดตามผลกระทบ / ภาระเมือง	ความรู้	ผู้รับผิดชอบ
3. การจัดตากาเนิดอยู่อาศัย	บริเวณห้องพักและห้องครัว	บันทึกการใช้ยาและที่เก็บขยะที่มาจัดลงในบ้าน ประจำเดือนจากจำนวนรายละ ถังขยะ หรือรีไซเคิล	ผู้ดูแลครัวเรือน 1 คน	เจ้าของบ้านภาระผิดปกติของบ้าน
3.1) บ้านพัฒนาอย่างทันท่วงที เกิดขึ้นจากโครงสร้าง	บริเวณห้องพักและห้องครัว	บริเวณห้องพักรายวันที่อยู่ได้	ผู้ดูแลที่มีภาระรายห้าวัน ประจำเดือน 1 คน และ ผู้รับเข้มงวดเดือน	เจ้าของบ้านภาระผิดปกติของบ้าน
3.2) บ้านพัฒนาอย่างทันท่วงที เกิดขึ้นจากโครงสร้าง				
4. ระบบบำบัดน้ำเสีย	อุปกรณ์ประปาและส้วมน้ำเสียต้องอุดตัน	ตรวจสอบตามครุภาระประจำเดือนบ้าน	ตามกำหนดเวลา	เจ้าของบ้านภาระผิดปกติของบ้าน
4.1) อุปกรณ์ของน้ำเสีย	ทุกหมู่ที่ติดตั้งในโครงสร้าง ส่วนบ้านเดือน	ระบบบำบัดน้ำเสียประจำเดือนบ้าน	อย่างน้อยทุก 3 เดือน	เจ้าของบ้านภาระผิดปกติของบ้าน
4.2) ระบบบำบัดน้ำเสียท่า สำกว่าง	ระบบบำบัดน้ำเสียท่าสำกว่าง	ตรวจสอบตามครุภาระประจำเดือนบ้าน	อย่างน้อยทุก 3 เดือน	เจ้าของบ้านภาระผิดปกติของบ้าน
4.3) น้ำดื่ม/เครื่องดื่มน้ำดื่ม/ ทางเดินน้ำ/น้ำดื่มให้คนดื่ม	ป้ายเครื่องดื่มน้ำและทางเดินน้ำ แหล่งน้ำเส้นทางน้ำที่ติดตั้งในบ้านครัว	ตรวจสอบเพื่อยืนยัน ชัดเจน ไม่สูญเสีย	อย่างน้อยทุก 3 เดือน	เจ้าของบ้านภาระผิดปกติของบ้าน
4.4) ความพร้อมภัย อุปกรณ์ดับเพลิง	- เครื่องดับเพลิงชนิดมือถือ - ถังน้ำสำรองดับเพลิง	ตรวจสอบการติดตั้ง ตามมาตรฐานทั่วไป	ทุก 3 เดือน อย่างน้อยทุกเดือน	เจ้าของบ้านภาระผิดปกติของบ้าน
4.5) บ้านเดือนท่าทางหนี้ ไม่เหลือด้ำฟ้า	บ้านเดือนท่าทางหนี้ไม่เหลือด้ำฟ้า	ตรวจสอบสภาพทั่วไป ไม่ให้เสื่อมสภาพ	หากล้าส่วนตัว	เจ้าของบ้านภาระผิดปกติของบ้าน
5. คุณภาพชีวิตและ ความเป็นอยู่ของบ้าน	ผู้พักอาศัยภายในและภายนอกบ้าน จากผู้อยู่อาศัยภายในและภายนอกบ้าน	ประเมินเชิงร่องรอยโดยบ้าน ที่อยู่อาศัยที่มีการรักษาสีอย่าง สนับสนุนและสนับสนุน อย่างต่อเนื่อง 3 เดือน	หากล้าส่วนตัว และสนับสนุน อย่างต่อเนื่อง 3 เดือน	เจ้าของบ้านภาระผิดปกติของบ้าน ที่อยู่อาศัยที่มีการรักษาสีอย่าง สนับสนุนและสนับสนุน อย่างต่อเนื่อง 3 เดือน

เจ้าของบ้านภาระผิดปกติของบ้าน
ที่อยู่อาศัยที่มีการรักษาสีอย่าง
สนับสนุนและสนับสนุน
อย่างต่อเนื่อง 3 เดือน

เจ้าของบ้าน