



ที่ ทส 1009/ 9462

สำนักงานนโยบายและแผน
ทรัพยากรธรรมชาติและสิ่งแวดล้อม
60/1 ซอยพิบูลวัฒนา 7 ถนนพระรามที่ 6
กรุงเทพฯ 10400

24 ตุลาคม 2550

เรื่อง รายงานการวิเคราะห์ผลกระทบสิ่งแวดล้อมโครงการ อาคารชุดพักอาศัย THE BANGKOK
สาทร-ตากสิน

เรียน อธิบดีกรมที่ดิน

- สิ่งที่ส่งมาด้วย 1. เงื่อนไขที่โครงการ อาคารชุดพักอาศัย THE BANGKOK สาทร-ตากสิน
ต้องยึดถือปฏิบัติอย่างเคร่งครัด
2. แนวทางการเสนอรายงานผลการปฏิบัติตามมาตรการป้องกันและแก้ไขผลกระทบ
สิ่งแวดล้อมและมาตรการติดตามตรวจสอบคุณภาพสิ่งแวดล้อม

ด้วยบริษัท แอล เอช แอสเซท จำกัด "ได้เสนอรายงานการวิเคราะห์ผลกระทบสิ่งแวดล้อม
โครงการ อาคารชุดพักอาศัย THE BANGKOK สาทร-ตากสิน ตั้งอยู่ที่ถนนกรุงธนบุรี แขวงบางลำภูล่าง
เขตคลองสาน กรุงเทพมหานคร ขนาดพื้นที่ 4 - 0 - 20.7 ไร่ บนโฉนดที่ดินเลขที่ 20383 และ 675 มีจำนวน
ห้องพัก 214 ห้อง จัดทำรายงานฯ โดยบริษัท ไทย-ไทย วิศวกร จำกัด ให้สำนักงานนโยบายและแผน
ทรัพยากรธรรมชาติและสิ่งแวดล้อมดำเนินการตามขั้นตอนการพิจารณารายงานฯ

สำนักงานนโยบายและแผนทรัพยากรธรรมชาติและสิ่งแวดล้อม "ได้พิจารณาและนำเสนอ
รายงานการวิเคราะห์ผลกระทบสิ่งแวดล้อมฉบับดังกล่าวต่อคณะกรรมการผู้ชำนาญการพิจารณารายงาน
การวิเคราะห์ผลกระทบสิ่งแวดล้อมด้านโครงการที่พักอาศัย ในคราวประชุมครั้งที่ 37/2550 เมื่อวันที่
10 สิงหาคม 2550 ซึ่งคณะกรรมการผู้ชำนาญการฯ มีมติเห็นชอบรายงานการวิเคราะห์ผลกระทบสิ่งแวดล้อม

โครงการ อาคารชุดพักอาศัย THE BANGKOKสาทร-ตากสิน ของบริษัท แอล เอช แอสเซท จำกัด โดยให้
โครงการปฏิบัติตามเงื่อนไขที่ให้โครงการ อาคารชุดพักอาศัย THE BANGKOK สาทร-ตากสิน ต้องยึดถือปฏิบัติ
อย่างเคร่งครัด และแนวทางการนำเสนอรายงานผลการปฏิบัติตามมาตรการป้องกันและแก้ไขผลกระทบ
สิ่งแวดล้อมและมาตรการติดตามตรวจสอบคุณภาพสิ่งแวดล้อม ดังรายละเอียดตามสิ่งที่ส่งมาด้วย 1 และ 2
ตามลำดับ อนึ่ง ตามมาตรา 50 วรรคท้ายแห่ง พรบราชบัญญัติส่งเสริมและรักษาคุณภาพสิ่งแวดล้อมแห่งชาติ
พ.ศ.2535 กำหนดให้เจ้าหน้าที่ซึ่งมีอำนาจตามกฎหมายในการพิจารณาสั่งอนุญาตหรือต่ออายุใบอนุญาตนำ
มาตรการตามที่เสนอไว้ในรายงานการวิเคราะห์ผลกระทบสิ่งแวดล้อมไปกำหนดเป็นเงื่อนไขในการสั่งอนุญาต
หรือต่ออายุใบอนุญาต โดยให้ถือว่าเป็นเงื่อนไขที่กำหนดตามกฎหมายในเรื่องนั้นด้วย

จึงเรียนมาเพื่อโปรดพิจารณาดำเนินการในส่วนที่เกี่ยวข้องต่อไป

ขอแสดงความนับถือ


(นางนิศาดา สติรุกล)
รองเลขานุการฯ ปฏิบัติราชการแทน
คณะกรรมการที่ก่อตั้งโดยบัญชีและแผนกทั่วไปของกระทรวงมหาดไทย
และสำนักงานใหญ่และแผนกทั่วไปของกระทรวงมหาดไทย

สำนักวิเคราะห์ผลกระทบสิ่งแวดล้อม

โทรศัพท์ 0-2265-6624, 0-2265-6500 ต่อ 6810-6816

โทรสาร 0-2265-6616

ที่ ทส 1009/ 9462

สำนักงานนโยบายและแผน
ทรัพยากรธรรมชาติและสิ่งแวดล้อม
60/1 ซอยพิบูลวัฒนา 7 ถนนพระรามที่ 6
กรุงเทพฯ 10400

24 ตุลาคม 2550

เรื่อง รายงานการวิเคราะห์ผลกระทบสิ่งแวดล้อมโครงการ อาคารชุดพักอาศัย THE BANGKOK
สาทร-ตากสิน

เรียน อธิบดีกรมที่ดิน

- สิ่งที่ส่งมาด้วย 1. เงื่อนไขที่โครงการ อาคารชุดพักอาศัย THE BANGKOK สาทร-ตากสิน
ต้องยึดถือปฏิบัติอย่างเคร่งครัด
2. แนวทางการเสนอรายงานผลกระทบปฐมติตามมาตรฐานการป้องกันและแก้ไขผลกระทบ
สิ่งแวดล้อมและมาตรการติดตามตรวจสอบคุณภาพสิ่งแวดล้อม

ด้วยบริษัท แอล เอช แอสเซท จำกัด ได้เสนอรายงานการวิเคราะห์ผลกระทบสิ่งแวดล้อม
โครงการ อาคารชุดพักอาศัย THE BANGKOK สาทร-ตากสิน ตั้งอยู่ที่ถนนกรุงธนบุรี แขวงบางลำภูแล้ว
เขตคลองสาน กรุงเทพมหานคร ขนาดพื้นที่ 4 - 0 - 20.7 ไร่ บนโฉนดที่ดินเลขที่ 20383 และ 675 มีจำนวน
ห้องพัก 214 ห้อง จัดทำรายงานฯ โดยบริษัท ไทย-ไทย วิศวกร จำกัด ให้สำนักงานนโยบายและแผน
ทรัพยากรธรรมชาติและสิ่งแวดล้อมดำเนินการตามขั้นตอนการพิจารณารายงานฯ

สำนักงานนโยบายและแผนทรัพยากรธรรมชาติและสิ่งแวดล้อม ได้พิจารณาและนำเสนอ
รายงานการวิเคราะห์ผลกระทบสิ่งแวดล้อมฉบับดังกล่าวต่อคณะกรรมการผู้ชำนาญการพิจารณารายงาน
การวิเคราะห์ผลกระทบสิ่งแวดล้อมด้านโครงการที่พักอาศัย ในคราวประชุมครั้งที่ 37/2550 เมื่อวันที่
10 สิงหาคม 2550 ซึ่งคณะกรรมการผู้ชำนาญการฯ มีมติเห็นชอบรายงานการวิเคราะห์ผลกระทบสิ่งแวดล้อม

โครงการ อาคารชุดพักอาศัย THE BANGKOK สาทร-ตากสิน ของบริษัท แอล เอช แอสเซท จำกัด โดยให้โครงการปฏิบัติตามเงื่อนไขที่ให้โครงการ อาคารชุดพักอาศัย THE BANGKOK สาทร-ตากสิน ต้องยึดถือปฏิบัติอย่างเคร่งครัด และแนวทางการนำเสนอรายงานผลการปฏิบัติตามมาตรฐานการป้องกันและแก้ไขผลกระทบสิ่งแวดล้อมและมาตรการติดตามตรวจสอบคุณภาพสิ่งแวดล้อม ดังรายละเอียดตามสิ่งที่ส่งมาด้วย 1 และ 2 ตามลำดับ อนึ่ง ตามมาตรา 50 วรรคท้ายแห่ง พรบว่าด้วยผู้ดูแลสิ่งแวดล้อมและรักษากุญแจภาพลิงแวดล้อมแห่งชาติ พ.ศ.2535 กำหนดให้เจ้าหน้าที่ซึ่งมีอำนาจตามกฎหมายในการพิจารณาสั่งอนุญาตหรือต่ออายุใบอนุญาตนำ มาตรการตามที่เสนอไว้ในรายงานการวิเคราะห์ผลกระทบสิ่งแวดล้อมไปกำหนดเป็นเงื่อนไขในการสั่งอนุญาต หรือต่ออายุใบอนุญาต โดยให้ถือว่าเป็นเงื่อนไขที่กำหนดตามกฎหมายในเรื่องนั้นด้วย

จึงเรียนมาเพื่อโปรดพิจารณาดำเนินการในส่วนที่เกี่ยวข้องต่อไป

ขอแสดงความนับถือ

(นางนิศานา พัฒนกุล)
รองเลขานุการฯ ปฏิบัติราชการแทน
เลขานุการสำนักงานนโยบายและแผนทรัพยากรธรรมชาติและสิ่งแวดล้อม

สำนักวิเคราะห์ผลกระทบสิ่งแวดล้อม
โทรศัพท์ 0-2265-6624, 0-2265-6500 ต่อ 6810-6816
โทรสาร 0-2265-6616

ผู้ตรวจ
ผู้ทบทวน
ผู้อนุมัติ
ผู้รับผิดชอบ



ที่ ทส 1009/ 9461

สำนักงานนโยบายและแผน

ทรัพยากรธรรมชาติและสิ่งแวดล้อม

60/1 ซอยพิบูลวัฒนา 7 ถนนพระรามที่ 6

กรุงเทพฯ 10400

24 ตุลาคม 2550

เรื่อง รายงานการวิเคราะห์ผลกระทบสิ่งแวดล้อมโครงการ อาคารชุดพักอาศัย THE BANGKOK
สาทร-ตากสิน

เรียน กรรมการผู้จัดการบริษัท แอด เอช แอสเซท จำกัด

ข้างต้น หนังสือสำนักงานนโยบายและแผนทรัพยากรธรรมชาติและสิ่งแวดล้อม ที่ ทส 1009/7443
ลงวันที่ 17 สิงหาคม 2550

- สิ่งที่ส่งมาด้วย 1. เงื่อนไขที่โครงการ อาคารชุดพักอาศัย THE BANGKOK สาทร-ตากสิน
ต้องยึดถือปฏิบัติอย่างเคร่งครัด
2. แนวทางการเสนอรายงานผลการปฏิบัติตามมาตรการป้องกันและแก้ไขผลกระทบ
สิ่งแวดล้อมและมาตรการติดตามตรวจสอบคุณภาพสิ่งแวดล้อม

ตามหนังสือที่ข้างต้น สำนักงานนโยบายและแผนทรัพยากรธรรมชาติและสิ่งแวดล้อม ได้แจ้ง¹
ผลการพิจารณารายงานการวิเคราะห์ผลกระทบสิ่งแวดล้อมโครงการ อาคารชุดพักอาศัย THE BANGKOK
สาทร-ตากสิน ของบริษัท แอด เอช แอสเซท จำกัด ดังอยู่ที่ด้านล่างนี้ แขวงบางลำภูแล้ว เขตคลองสาน
กรุงเทพมหานคร ขนาดพื้นที่ 4 - 0 - 20.7 ไร่ บนโฉนดที่ดินเลขที่ 20383 และ 675 มีจำนวนห้องพัก 214
ห้อง จัดทำรายงานฯ โดยบริษัท "ไทย-ไทย วิศวกร" จำกัด ซึ่งคณะกรรมการผู้ชำนาญการพิจารณารายงานการ
วิเคราะห์ผลกระทบสิ่งแวดล้อมด้านโครงการที่พักอาศัย ในคราวประชุมครั้งที่ 37/2550 วันที่ 10 สิงหาคม 2550
มีมติให้แก้ไขและเพิ่มเติมรายละเอียดให้ครบถ้วนสมบูรณ์ และเสนอให้ฝ่ายเลขานุการตรวจสอบให้เป็นไป
ตามมติที่คณะกรรมการผู้ชำนาญการฯ ได้ให้ความเห็นไว้ก่อน จึงให้สำนักงานฯ แจ้งให้ความเห็นชอบรายงานฯ
ต่อมายังบริษัท "ไทย-ไทย วิศวกร" จำกัด ได้เสนอข้อมูลชี้แจงเพิ่มให้สำนักงานฯ ดำเนินการตามขั้นตอนการ
พิจารณารายงานฯ และฝ่ายเลขานุการได้ตรวจสอบรายละเอียดดังกล่าวแล้วเห็นว่าถูกต้องครบถ้วนตาม
มติคณะกรรมการผู้ชำนาญการฯ

สำนักงานนโยบายและแผนทรัพยากรธรรมชาติและสิ่งแวดล้อม จังหวัดเชียงใหม่คณะกรรมการ
ผู้อำนวยการพิจารณารายงานการวิเคราะห์ผลกระทบสิ่งแวดล้อมด้านโครงการที่พัสดุภาครัฐ เที่ยงชุมชนรายงาน
การวิเคราะห์ผลกระทบสิ่งแวดล้อมโครงการ อาคารชุดพัสดุภาครัฐ THE BANGKOK สาขาวิชาชีวะ¹ ของบริษัท
แอล เคช แอนด์ เชฟ จำกัด โดยให้โครงการปฏิบัติตามเงื่อนไขที่ให้โครงการ อาคารชุดพัสดุภาครัฐ THE BANGKOK
สาขาวิชาชีวะ ต้องยึดถือปฏิบัติตามอย่างเคร่งครัด และแนวทางการนำเสนอรายงานผลการปฏิบัติตามมาตรการ
ป้องกันและแก้ไขผลกระทบสิ่งแวดล้อมและมาตรการติดตามตรวจสอบคุณภาพสิ่งแวดล้อม ดังรายละเอียด
ตามสิ่งที่ส่งมาด้วย 1 และ 2 ตามลำดับ ทั้งนี้ โครงการจะต้องปฏิบัติตามกฎหมายอื่นใดที่เกี่ยวข้องด้วย
นอกจากนี้โครงการจะต้องประสานกับผู้จัดทำรายงานฯ ให้ดำเนินการตรวจสอบรายละเอียดข้อมูลทั้งหมด
ตามลำดับการพิจารณาของคณะกรรมการผู้อำนวยการฯ จัดทำเป็นรายงานฉบับสมบูรณ์ พร้อมแผ่นบันทึก
ข้อมูล (CD-ROM) โดยบันทึกข้อมูลให้เหมือนกับรายงานฯ ฉบับสมบูรณ์ในรูปของ Digital File (pdf) Adobe
Acrobat และเสนอต่อสำนักงานฯ ภายในเวลา 1 เดือน เพื่อใช้เป็นเอกสารข้างต้นและส่งให้หน่วยงานที่เกี่ยวข้อง
ต่อไป

จึงเรียนมาเพื่อโปรดพิจารณาดำเนินการต่อไป

ขอแสดงความนับถือ


(นางนิศานา พัฒนกุล)
รองเลขานุการฯ ปฏิบัติราชการแทน
หน้ารัฐการสำนักงานนโยบายและแผนทรัพยากรธรรมชาติและสิ่งแวดล้อม

สำนักวิเคราะห์ผลกระทบสิ่งแวดล้อม

โทรศัพท์ 0-2265-6624, 0-2265-6500 ต่อ 6810-6816

โทรสาร 0-2265-6616

ที่ ทส 1009/ 9461

สำนักงานนโยบายและแผน

ทรัพยากรธรรมชาติและสิ่งแวดล้อม

60/1 ซอยพิบูลวัฒนา 7 ถนนพระรามที่ 6

กรุงเทพฯ 10400

24 ตุลาคม 2550

เรื่อง รายงานการวิเคราะห์ผลกระบวนการสิ่งแวดล้อมโครงการ อาคารชุดพักอาศัย THE BANGKOK
สาทร-ตากสิน

เรียน กรรมการผู้จัดการบริษัท แอล เอช แอดเซ็ท จำกัด

อ้างถึง หนังสือสำนักงานนโยบายและแผนทรัพยากรธรรมชาติและสิ่งแวดล้อม ที่ ทส 1009/7443
ลงวันที่ 17 สิงหาคม 2550

- สิ่งที่ส่งมาด้วย 1. เอกสารที่โครงการ อาคารชุดพักอาศัย THE BANGKOK สาทร-ตากสิน
ต้องยึดถือปฏิบัติอย่างเคร่งครัด
2. แนวทางการเสนอรายงานผลการปฏิบัติตามมาตรการป้องกันและแก้ไขผลกระทบ
สิ่งแวดล้อมและมาตรการติดตามตรวจสอบคุณภาพสิ่งแวดล้อม

ตามหนังสือที่อ้างถึง สำนักงานนโยบายและแผนทรัพยากรธรรมชาติและสิ่งแวดล้อม ได้แจ้ง
ผลการพิจารณารายงานการวิเคราะห์ผลกระบวนการสิ่งแวดล้อมโครงการ อาคารชุดพักอาศัย THE BANGKOK
สาทร-ตากสิน ของบริษัท แอล เอช แอดเซ็ท จำกัด ตั้งอยู่ที่ถนนกรุงธนบุรี แขวงบางลำภูแล้ว เขตคลองสาน
กรุงเทพมหานคร ขนาดพื้นที่ 4 - 0 - 20.7 ไร่ บนโฉนดที่ดินเลขที่ 20383 และ 675 มีจำนวนห้องพัก 214
ห้อง จัดทำรายงานฯ โดยบริษัท ไทย-ไทย วิศวกร จำกัด ซึ่งคณะกรรมการผู้ชำนาญการพิจารณารายงานการ
วิเคราะห์ผลกระบวนการสิ่งแวดล้อมด้านโครงการที่พักอาศัย ในคราวประชุมครั้งที่ 37/2550 วันที่ 10 สิงหาคม 2550
มีมติให้แก้ไขและเพิ่มเติมรายละเอียดให้ครบถ้วนสมบูรณ์ และเสนอให้ฝ่ายเลขานุการตรวจสอบให้เป็นไป
ตามมติที่คณะกรรมการผู้ชำนาญการฯ ได้ให้ความเห็นไว้ก่อน จึงให้สำเนาแกนanya และเจ้าของรายงานฯ
ต่อมาบริษัท ไทย-ไทย วิศวกร จำกัด ได้เสนอข้อมูลชี้แจงเพิ่มเติมให้สำนักงานฯ ดำเนินการตามขั้นตอนการ
พิจารณารายงานฯ และฝ่ายเลขานุการได้ตรวจสอบรายละเอียดดังกล่าวแล้วเห็นว่าถูกต้องครบถ้วนตาม
มติคณะกรรมการผู้ชำนาญการฯ

สำนักงานนโยบายและแผนทรัพยากรธรรมชาติและสิ่งแวดล้อม จึงขอแจ้งมติคณะกรรมการ
ผู้อำนวยการพิจารณารายงานการวิเคราะห์ผลกระทบสิ่งแวดล้อมด้านโครงการที่พัสดุศัย เห็นชอบรายงาน
การวิเคราะห์ผลกระทบสิ่งแวดล้อมโครงการ อาคารชุดพัสดุศัย THE BANGKOK สาขาว-ตากสิน ของบริษัท
เอก เอช แอสเซท จำกัด โดยให้โครงการปฏิบัติตามเงื่อนไขที่ให้โครงการ อาคารชุดพัสดุศัย THE BANGKOK
สาขาว-ตากสิน ต้องยึดถือปฏิบัติอย่างเคร่งครัด และแนวทางการนำเสนอรายงานผลการปฏิบัติตามมาตรการ
ป้องกันและแก้ไขผลกระทบสิ่งแวดล้อมและมาตรการติดตามตรวจสอบคุณภาพสิ่งแวดล้อม ดังรายละเอียด
ตามลิ๊งที่ส่งมาด้วย 1 และ 2 ตามลำดับ ทั้งนี้ โครงการจะต้องปฏิบัติตามกฎหมายอื่นใดที่เกี่ยวข้องด้วย
นอกจากนี้โครงการจะต้องประสานกับผู้จัดทำรายงานฯ ให้ดำเนินการร่วมรายละเอียดข้อมูลทั้งหมด
ตามลำดับการพิจารณาของคณะกรรมการผู้อำนวยการฯ จัดทำเป็นรายงานฉบับสมบูรณ์ พร้อมแผ่นบันทึก^{ที่ก}
ข้อมูล (CD-ROM) โดยบันทึกข้อมูลให้เหมือนกับรายงานฯ ฉบับสมบูรณ์ในรูปของ Digital File (pdf) Adobe
Acrobat และเสนอต่อสำนักงานฯ ภายในเวลา 1 เดือน เพื่อใช้เป็นเอกสารอ้างอิงและส่งให้หน่วยงานที่เกี่ยวข้อง
ต่อไป

จึงเรียนมาเพื่อโปรดพิจารณาดำเนินการต่อไป

ขอแสดงความนับถือ

(นางนีศานาท สัต稻ฤทธ)
รองเลขานุการ ปฏิบัติราชการแทน
ผู้อำนวยการสำนักงานนโยบายและแผนทรัพยากรธรรมชาติและสิ่งแวดล้อม

สำนักวิเคราะห์ผลกระทบสิ่งแวดล้อม

โทรศัพท์ 0-2265-6624, 0-2265-6500 ต่อ 6810-6816

โทรสาร 0-2265-6616

ผู้ตรวจ
ธน ผู้ทนาย
พัฒนา
ธนกร
14/4 ลักษ.



ที่ ทส 1009/

9460

สำนักงานนโยบายและแผน

ทรัพยากรธรรมชาติและสิ่งแวดล้อม

60/1 ซอยพิบูลวัฒนา 7 ถนนพระรามที่ 6

กรุงเทพฯ 10400

24 ตุลาคม 2550

เรื่อง รายงานการวิเคราะห์ผลผลกระทบสิ่งแวดล้อมโครงการ อาคารชุดพักอาศัย THE BANGKOK สาทร-ตากสิน

เรียน ผู้ว่าราชการกรุงเทพมหานคร

ข้อถึง หนังสือสำนักงานนโยบายและแผนทรัพยากรธรรมชาติและสิ่งแวดล้อม ที่ ทส 1009/7442
ลงวันที่ 17 สิงหาคม 2550


- สิ่งที่ส่งมาด้วย 1. เงื่อนไขที่โครงการ อาคารชุดพักอาศัย THE BANGKOK สาทร-ตากสิน
ต้องยึดถือปฏิบัติอย่างเคร่งครัด
2. แนวทางการเสนอรายงานผลการปฏิบัติตามมาตรการป้องกันและแก้ไขผลกระทบ
สิ่งแวดล้อมและมาตรการติดตามตรวจสอบคุณภาพสิ่งแวดล้อม

ตามหนังสือที่ข้างต้น สำนักงานนโยบายและแผนทรัพยากรธรรมชาติและสิ่งแวดล้อม ได้แจ้งผลการพิจารณารายงานการวิเคราะห์ผลผลกระทบสิ่งแวดล้อมโครงการ อาคารชุดพักอาศัย THE BANGKOK สาทร-ตากสิน ของบริษัท แอล เอช แอนด์ เชท จำกัด ตั้งอยู่ที่ถนนกรุงธนบุรี แขวงบางลำภูแล้ว เขตคลองสาน กรุงเทพมหานคร ขนาดพื้นที่ 4 - 0 - 20.7 ไร่ บนโฉนดที่ดินเลขที่ 20383 และ 675 มีจำนวนห้องพัก 214 ห้อง จัดทำรายงานฯ โดยบริษัท ไทย-ไทย วิศวกร จำกัด ซึ่งคณะกรรมการผู้ชำนาญการพิจารณารายงานการวิเคราะห์ผลผลกระทบสิ่งแวดล้อมด้านโครงการที่พักอาศัย ในคราวประชุมครั้งที่ 37/2550 วันที่ 10 สิงหาคม 2550 มีมติให้แก้ไขและเพิ่มเติมรายละเอียดให้ครบถ้วนสมบูรณ์ และเสนอให้ฝ่ายเลขานุการตรวจสอบให้เป็นไปตามมติที่คณะกรรมการผู้ชำนาญการฯ ได้ให้ความเห็นไว้ก่อน จึงให้สำนักงานฯ แจ้งให้ความเห็นชอบรายงานฯ ต่อบริษัท ไทย-ไทย วิศวกร จำกัด ได้เสนอขออนุมูลซึ่งแจงเพิ่มเติมให้สำนักงานฯ ดำเนินการตามขั้นตอนการพิจารณารายงานฯ และฝ่ายเลขานุการได้ตรวจสอบรายละเอียดังกล่าวแล้วเห็นว่าถูกต้องครบถ้วนตามมติคณะกรรมการผู้ชำนาญการฯ

สำนักงานนโยบายและแผนทรัพยากรธรรมชาติและสิ่งแวดล้อม จังหวัดเชียงใหม่คณะกรรมการ
ผู้อำนวยการพิจารณารายงานการวิเคราะห์ผลกระทบสิ่งแวดล้อมด้านโครงการที่พัฒนาศัย เน้นชุมชนรายงาน
การวิเคราะห์ผลกระทบสิ่งแวดล้อมโครงการ อาคารชุดพัฒนาศัย THE BANGKOK สาทร-ตากลิน ของบริษัท
แอล เอส เช็ฟ จำกัด โดยให้โครงการปฏิบัติตามเงื่อนไขที่ให้โครงการ อาคารชุดพัฒนาศัย THE BANGKOK
สาทร-ตากลิน ต้องยึดถือปฏิบัติอย่างเคร่งครัด และแนวทางการนำเสนอบรยานผลการปฏิบัติตามมาตรการ
ป้องกันและแก้ไขผลกระทบสิ่งแวดล้อมและมาตรการติดตามตรวจสอบคุณภาพสิ่งแวดล้อม ดังรายละเอียด
ตามสิ่งที่ส่งมาด้วย 1 และ 2 ตามลำดับ นี้ ตามมาตรา 50 วรรคท้ายแห่งพระราชบัญญัติส่งเสริมและ
รักษาคุณภาพสิ่งแวดล้อมแห่งชาติ พ.ศ. 2535 กำหนดให้เจ้าหน้าที่ซึ่งมีอำนาจตามกฎหมายในการพิจารณา
สิ่งอนุญาตหรือต่ออายุใบอนุญาตน้ำมาตรการตามที่เสนอไว้ในรายงานการวิเคราะห์ผลกระทบสิ่งแวดล้อม
ไปกำหนดเป็นเงื่อนไขในการสิ่งอนุญาตหรือต่ออายุใบอนุญาต โดยให้ถือว่าเป็นเงื่อนไขที่กำหนดตามกฎหมาย
ในเรื่องนั้นด้วย ทั้งนี้ สำนักงานฯ ได้มีหนังสือแจ้งบริษัท แอล เอส เช็ฟ จำกัด และสำเนาหนังสือแจ้ง
บริษัท ไทย-ไทย วิศวกร จำกัด เพื่อทราบและดำเนินการต่อไปด้วยแล้ว

จึงเรียนมาเพื่อโปรดทราบ

ขอแสดงความนับถือ

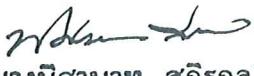
(นางนิศาดา สติรุกุล)
รองเลขานุการฯ ปฏิบัติราชการแทน
ธนาคารธิการสำนักงานนโยบายและแผนทรัพยากรธรรมชาติและสิ่งแวดล้อม

สำนักวิเคราะห์ผลกระทบสิ่งแวดล้อม

โทรศัพท์ 0-2265-6624, 0-2265-6500 ต่อ 6810-6816

โทรสาร 0-2265-6616

ที่ ทส 1009/ 9460

สำนักงานนโยบายและแผน
ทรัพยากรธรรมชาติและสิ่งแวดล้อม
60/1 ซอยพิบูลวัฒนา 7 ถนนพระรามที่ 6
กรุงเทพฯ 10400

24 ตุลาคม 2550

เรื่อง รายงานการวิเคราะห์ผลผลกระทบสิ่งแวดล้อมโครงการ อาคารชุดพักอาศัย THE BANGKOK
สาทร-ตากสิน

เรียน ผู้ว่าราชการกรุงเทพมหานคร

ข้อถึง หนังสือสำนักงานนโยบายและแผนทรัพยากรธรรมชาติและสิ่งแวดล้อม ที่ ทส 1009/7442
ลงวันที่ 17 สิงหาคม 2550

- สิ่งที่ส่งมาด้วย 1. เอกสารที่โครงการ อาคารชุดพักอาศัย THE BANGKOK สาทร-ตากสิน
ต้องยึดถือปฏิบัติอย่างเคร่งครัด
2. แนวทางการเสนอรายงานผลการปฏิบัติตามมาตรการป้องกันและแก้ไขผลกระทบ
สิ่งแวดล้อมและมาตรการติดตามตรวจสอบคุณภาพสิ่งแวดล้อม

ตามหนังสือที่ข้างต้น สำนักงานนโยบายและแผนทรัพยากรธรรมชาติและสิ่งแวดล้อม ได้แจ้ง
ผลการพิจารณารายงานการวิเคราะห์ผลผลกระทบสิ่งแวดล้อมโครงการ อาคารชุดพักอาศัย THE BANGKOK
สาทร-ตากสิน ของบริษัท เออล เอเช แอสเซท จำกัด ตั้งอยู่ที่ถนนกรุงธนบุรี แขวงบางลำภูแล เขตคลองสาน
กรุงเทพมหานคร ขนาดพื้นที่ 4 - 0 - 20.7 ไร่ บนโฉนดที่ดินเลขที่ 20383 และ 675 มีจำนวนห้องพัก 214
ห้อง จัดทำรายงานฯ โดยบริษัท ไทย-ไทย วิศวกร จำกัด ซึ่งคณะกรรมการผู้ชำนาญการพิจารณารายงานการ
วิเคราะห์ผลกระทบสิ่งแวดล้อมด้านโครงการที่พักอาศัย ในคราวประชุมครั้งที่ 37/2550 วันที่ 10 สิงหาคม 2550
มีมติให้แก้ไขและเพิ่มเติมรายละเอียดให้ครบถ้วนสมบูรณ์ และเสนอให้ฝ่ายเลขานุการตรวจสอบให้เป็นไป
ตามมติที่คณะกรรมการผู้ชำนาญการฯ ได้ให้ความเห็นไว้ก่อน จึงให้สำนักงานฯ แจ้งให้ความเห็นชอบรายงานฯ
ต่อมาบริษัท ไทย-ไทย วิศวกร จำกัด ได้เสนอข้อมูลซึ่งแจงเพิ่มเติมให้สำนักงานฯ ดำเนินการตามขั้นตอนการ
พิจารณารายงานฯ และฝ่ายเลขานุการได้ตรวจสอบรายละเอียดดังกล่าวแล้วเห็นว่าถูกต้องครบถ้วนตาม
มติคณะกรรมการผู้ชำนาญการฯ

สำนักงานนโยบายและแผนทรัพยากรธรรมชาติและสิ่งแวดล้อม จังหวัดเชียงใหม่คณะกรรมการ
ผู้อำนวยการพิจารณารายงานการวิเคราะห์ผลผลกระทบสิ่งแวดล้อมด้านโครงการที่พักอาศัย เห็นชอบรายงาน
การวิเคราะห์ผลผลกระทบสิ่งแวดล้อมโครงการ อาคารชุดพักอาศัย THE BANGKOK สาทร-ตากสิน ของบริษัท
แอล เอช เอสเซช จำกัด โดยให้โครงการปฏิบัติตามเงื่อนไขที่ให้โครงการ อาคารชุดพักอาศัย THE BANGKOK
สาทร-ตากสิน ต้องยึดถือปฏิบัติอย่างเคร่งครัด และแนวทางการนำเสนอรายงานผลการปฏิบัติตามมาตรการ
ป้องกันและแก้ไขผลกระทบสิ่งแวดล้อมและมาตรการติดตามตรวจสอบคุณภาพสิ่งแวดล้อม ดังรายละเอียด
ตามสิ่งที่ส่งมาด้วย 1 และ 2 ตามลำดับ อนึ่ง ตามมาตรา 50 วรรคท้ายแห่งพระราชบัญญัติส่งเสริมและ
รักษาคุณภาพสิ่งแวดล้อมแห่งชาติ พ.ศ. 2535 กำหนดให้เจ้าหน้าที่ซึ่งมีอำนาจตามกฎหมายในการพิจารณา
สิ่งอนุญาตหรือต่ออายุใบอนุญาตน้ำมันตราชารตามที่เสนอไว้ในรายงานการวิเคราะห์ผลผลกระทบสิ่งแวดล้อม
ไปกำหนดเป็นเงื่อนไขในการสิ่งอนุญาตหรือต่ออายุใบอนุญาต โดยให้ถือว่าเป็นเงื่อนไขที่กำหนดตามกฎหมาย
ในเรื่องนี้ด้วย ทั้งนี้ สำนักงานฯ ได้มีหนังสือแจ้งบริษัท แอล เอช เอสเซช จำกัด และสำเนาหนังสือแจ้ง
บริษัท ไทย-ไทย วิศวกร จำกัด เพื่อทราบและดำเนินการต่อไปด้วยแล้ว

จึงเรียนมาเพื่อโปรดทราบ

ขอแสดงความนับถือ

(นางนิกานา พัตรกุล)
รองเลขานุการ ปฏิบัติราชการแทน
ผู้อำนวยการสำนักงานนโยบายและแผนทรัพยากรธรรมชาติและสิ่งแวดล้อม

สำนักวิเคราะห์ผลผลกระทบสิ่งแวดล้อม

โทรศัพท์ 0-2265-6624, 0-2265-6500 ต่อ 6810-6816

โทรสาร 0-2265-6616

ผู้อำนวยการ
สำนักงานนโยบายและแผนทรัพยากรธรรมชาติและสิ่งแวดล้อม
จังหวัดเชียงใหม่

**เงื่อนไขที่โครงการ อาคารชุดพักอาศัย THE BANGKOK สาทร-ตากสิน
ต้องยึดถือปฏิบัติอย่างเคร่งครัด**

โครงการจะต้องปฏิบัติตามมาตรการป้องกันและแก้ไขผลกระทบสิ่งแวดล้อมและมาตรการติดตามตรวจสอบคุณภาพสิ่งแวดล้อม ตามที่เสนอไว้ในรายงานการวิเคราะห์ผลกระทบสิ่งแวดล้อมโครงการ อาคารชุดพักอาศัย THE BANGKOK สาทร-ตากสิน ของบริษัท เออล เอเช แอสเซท จำกัด ตั้งอยู่ที่ถนนกรุงธนบุรี แขวงบางลำภูแลง เขตคลองสาน กรุงเทพมหานคร ขนาดพื้นที่ 4 - 0 - 20.7 ไร่ บนโฉนดที่ดินเลขที่ 20383 และ 675 มีจำนวนห้องพัก 214 ห้อง จัดทำรายงานฯ โดยบริษัท ไทย-ไทย วิศวกรรม จำกัด ดังรายละเอียดต่อไปนี้

1. โครงการจะต้องยึดถือปฏิบัติตามมาตรการป้องกันและแก้ไขผลกระทบสิ่งแวดล้อม และมาตรการติดตามตรวจสอบคุณภาพสิ่งแวดล้อม ตามที่เสนอไว้ในรายงานการวิเคราะห์ผลกระทบสิ่งแวดล้อม โครงการ อาคารชุดพักอาศัย THE BANGKOK สาทร-ตากสิน ของบริษัท เออล เอเช แอสเซท จำกัด และรายละเอียดในเอกสารแนบอย่างเคร่งครัด

2. โครงการจะต้องบันทึกผลการติดตามตรวจสอบการดำเนินการหรือการปฏิบัติตาม มาตรการป้องกันและแก้ไขผลกระทบสิ่งแวดล้อม และมาตรการติดตามตรวจสอบคุณภาพสิ่งแวดล้อมตามที่เสนอไว้ในรายงาน และส่งผลการดำเนินการmany หน่วยงานผู้อนุญาตและสำนักงานนโยบายและแผนทรัพยากรธรรมชาติและสิ่งแวดล้อม ตามแนวทางการนำเสนอผลการติดตามตรวจสอบคุณภาพสิ่งแวดล้อมรายละเอียดตามสิงที่ส่งมาด้วย 2

3. หากโครงการจะเปลี่ยนแปลงรายละเอียดโครงการ รวมทั้งมาตรการป้องกันและแก้ไข ผลกระทบสิ่งแวดล้อม และมาตรการติดตามตรวจสอบคุณภาพสิ่งแวดล้อมแตกต่างจากที่เสนอไว้ในรายงาน โครงการจะต้องเสนอรายละเอียดการเปลี่ยนแปลงดังกล่าว ให้หน่วยงานผู้อนุญาตและสำนักงานนโยบายและแผนทรัพยากรธรรมชาติและสิ่งแวดล้อมเพื่อนำเสนอคณะกรรมการผู้ชำนาญการพิจารณาให้ความเห็นชอบด้านสิ่งแวดล้อมก่อนดำเนินการเปลี่ยนแปลงได ๆ

4. หากได้รับการร้องเรียนจากประชาชนว่าได้รับความเดือดร้อนร้าวจากกิจกรรมการดำเนินโครงการหรือโครงการก่อให้เกิดความเสียหายแก่สาธารณะมบัติ เจ้าของโครงการจะต้องดำเนินการแก้ไขปัญหาดังกล่าวโดยไม่ซักซ้ำ และแจ้งหน่วยงานผู้อนุญาต สำนักงานนโยบายและแผนทรัพยากรธรรมชาติและสิ่งแวดล้อม และหน่วยงานที่เกี่ยวข้องทราบ เพื่อจะได้ร่วมกันพิจารณาแนวทางและมาตรการในการแก้ไขปัญหาต่อไป

หน้า... 1	ทั้งหมด... 45	หน้า
ลงชื่อ... นิติ บุญรอด	ผู้รับรอง	

สรุปผลกระทบสิ่งแวดล้อมที่สำคัญ
มาตรการป้องกันและแก้ไขผลกระทบสิ่งแวดล้อม
และมาตรการติดตามตรวจสอบคุณภาพสิ่งแวดล้อม

โครงการ THE BANGKOK สาทร-ตากสิน

ถนนกรุงธนบุรี แขวงบางลำพู ตำบลคลองสาน กรุงเทพมหานคร

ขอ

บริษัท แอล เอช แอสเซท จำกัด

เลขที่ 1 อาคารคิวเฮ้าส์ลุมพินี ชั้น 37-38 ถนนสาทรใต้
แขวงทุ่งมหาเมฆ เขตสาทร กรุงเทพมหานคร

หน้า 2 สำเนา 49 หน้า
ลงชื่อ: นาย อุบลรัตน์ ผู้รับรอง

บ้านที่ 1 ตัวริมแม่น้ำเจ้าพระยา บ้านเดียวที่ตั้งตระหง่านอยู่ในกรุงเทพฯ น่าจะเป็นบ้านเดียวที่มีความงามและเสน่ห์ที่สุดแห่งหนึ่งในประเทศไทย บ้านหลังนี้ตั้งอยู่บนที่ดินที่มีความกว้างขวางและมีวิวแม่น้ำเจ้าพระยาที่สวยงาม ภายในบ้านตกแต่งอย่างหรูหราและสง่างาม ผสมผสานความงามของสถาปัตยกรรมไทยและตะวันตกอย่างลงตัว ทำให้บ้านหลังนี้เป็นจุดท่องเที่ยวที่นักท่องเที่ยวต้องการเยือนอย่างมาก

องค์ประกอบของงานสิ่งแวดล้อม	ผลกระทบสิ่งแวดล้อมที่สำคัญ	มาตรการรับรองแผนและแก้ไขผลกระทบสิ่งแวดล้อม	มาตรการติดตามตรวจสอบ ผลกระทบสิ่งแวดล้อม
		<p>7. บริโภคไปทาง เข้า-ออก ด้วยบีบีดีที่ปลดออกเวลา เปิดเฉพาะชั่วโมงเชือมือถือที่-ออก และวิถีทางพื้นผิวให้สะอาดตามมาตรฐานพื้น ดิน ห้วย หรือผุ้น ตากางชัน ทำการก่อสร้างเส้นทางเดินเท้า</p> <p>8. ทางน้ำซึ่งเป็นที่น้ำ ควรกว้าง ที่ไม่มีการใช้งานในกิจกรรมการก่อสร้างที่นานา</p> <p>9. ในการก่อสร้างสิ่งปลูกสร้างชั่วคราวลดการพื้นกราดจากของผู้คน เดือน ด้วยปูกระเบื้องดินเผาที่มีคุณภาพดี</p> <p>10. เศษวัสดุที่หล่อไว้ ต้อง ไม่มีการกองหรืออึกไว้ที่หน้าบ้าน โดยหันให้มี面รัฐ และด้านซึ่งอึก 3 ด้าน ให้มีดีด</p> <p>11. ห้ามคนเดียวต้องยกกระถุงก่อนออกเดินทาง โดยทำเป็นอย่างต่อรอง มีโทรศัพท์ รูปแบบใหม่เพื่อทางเข้าและออก เพื่อชุดคิบูลอกจากต่อรอง</p> <p>12. ห้ามให้มีพื้นที่ขนาดใหญ่พื้นที่ความต้องการของชาว夷พื้นเมือง หรือ พื้นที่ทางเดินออกเดินทาง พื้นที่ซึ่งเสียหาย คงไว้ โดยไม่รบกวน ให้เป็นกรณีที่มีคนเดินทางเดินทางต้องทำความตระหง่าน โดยใช้เส้นสี แสดงทางเดินให้ชัดเจน โดยหันที่</p> <p>13. จัดหาแผ่นหลังหางนา ปูให้ทันท่วงทีเมื่อว่าด้วยภาระในพื้นที่โครงการ เพื่อบริการพื้นที่น้ำ</p> <p>14. ตรวจสอบเครื่องดื่มน้ำของรถตู้ในบริการบนส่วนต้นและวัสดุก่อสร้าง ให้อยู่ใน สภาพดีอยู่เสมอ เพื่อผลักภาระให้กับผู้โดยสาร</p> <p>15. จัดให้มีน้ำดื่มติดตัวไว้สำหรับคนเดินทางที่เดินทางไกล พร้อมเครื่องซองเรียบ ห้องน้ำเก็บขี้น หากพำน้ำมีเรื่องข้อรบกวนต้องทันทีทางสถาบัน และแก้ไข ปัญหาที่พบทันที</p>	<p>ผู้ดูแล..... พุฒา ใจ..... พูน ลงชื่อ..... ลงชื่อ..... ลงชื่อ.....</p>

ตารางที่ 1 (ต่อ ๕)

(6) ପାତ୍ରିକା

องค์ประกอบของทางสั่งเวลาด้อม	ผลการทดสอบสิ่งแวดล้อมที่สำคัญ	มาตรฐานสั่งเวลาด้อมและแก้ไขผลกระทบสิ่งแวดล้อม	มาตรฐานติดตามมรดกวัฒนธรรม ผลกระทบสิ่งแวดล้อม
		<p>10. จัดเตรียมอุปกรณ์ที่จะบันทึกภาพในระบบห้องประชุมในสีเข้มคันงานในสีเข้มคันงาน เนื้อหา หน่วยนิรภัย แบบต้นฉบับ หน้ากากกันฝุ่น น้ำยาล้างตา ถุงมือ เป็นต้น</p> <p>11. จัดอบรมเชิงมุมชาวกาражวิทยาศาสตร์เพื่อศึกษาเรียนรู้วิธีการดำเนินการ หรือจัดทำครึ่งเดือน รักษาความปลอดภัยในสถานที่ที่ต้องดูแล พร้อมเข้าใจในเรื่องความไม่ปลอดภัยให้เสร็จขั้น</p> <p>12. คานบานดูแลและตรวจสอบต่อสาธารณะที่ต้องการใช้ไฟฟ้า และจัดตั้งเครื่องกรองเสียงเพื่อกำหนด จุดที่ต้องการติดตั้งไฟฟ้า</p> <p>13. ให้ผู้รับเหมาติดตั้งเครื่องจ่ายไฟฟ้าที่ถูกต้องตามกฎหมายท่าน</p> <p>14. จัดให้มีการตรวจสอบมาตรฐานก่อนรับเข้าทำงาน เพื่อยื่งขึ้นภาระด้านสุขภาพ ที่อาจเป็นพัฒนาฯ ได้</p> <p>15. ให้เชิญวัดค่าความดันและการดูแลสุขภาพอนามัยของคนงาน</p> <p>16. จัดให้มีการตรวจสอบมาตรฐานอย่างต่อเนื่องอยู่เสมอ 1 ครั้ง หลังรับมา ทำงาน</p> <p>17. กำหนดให้มีผู้รับผิดชอบดูแลห้องต้อนรับ และดูแลความสะอาดของดูดอากาศในบริเวณ บ้านพักคนงาน ตลอดจนภายในห้องพักคนงานเดือนละครั้ง ให้มีความสะอาดดี และกำหนดให้ทำความสะอาดห้องพักทุกสัปดาห์</p> <p>18. จัดให้มีการประเมินภัยความรุนแรงพิเศษตามภัยธรรมชาติด้วยวิชาชีว ทรัพย์ศิลป์ของบุคลากรของ ແແເແສດຈຳຕຳເນັດວາງກຽມຮຽມນໍາໄຮກັນນີ້ ดັ່ງຕໍ່າວ່າ ໄວ່ນທີປີເຄືຍແລະຫຸ້ນໄດ້ງ່າຍ ກາຍໃນພື້ນທີ່ກ່ອຕ້ວງ</p>	<p>1. จัดเตรียมอุปกรณ์ที่จะบันทึกภาพในระบบห้องประชุมในสีเข้มคันงาน ในด้านมาตรฐาน แสงและแบบก่อตั้งร่องอาจ พัพออกเสียงของพื้นที่ห้องประชุม เช่นห้องพื้นที่ที่ซ่อนเร้นหรือห้องโถง โถงทางเดิน ห้องประชุม อยู่ห้องจราจรพื้นที่ห้องประชุม 5 กม. ทั้งนี้ ในกรอบอยู่อาศัยของคนงาน หากไม่มีการควบคุม หรือจัดระเบียบอาจก่อให้เกิดความเสื่อมรุกรานรักษาดูเ ชุมชนไม่เสื่อม ให้ ทดลองงานการดูดอากาศของคนงาน อาจไม่ถูกดูดกันหลังจากเริ่ด อาจเป็นพะแนกร้าวได้ ดังนั้น โครงการจะต้องกำหนดให้มีมาตรการควบคุม การอยู่อาศัยของคนงาน</p> <p>2) บ้านพักคนงาน</p> <p>2.1 พื้นที่บ้านพักคนงาน</p> <p>โครงการจะใช้ห้องน้ำบ้านพื้นที่ตั้ง 300 คน โดยคนงานทั้งหมดจะ พัพออกเสียงของพื้นที่ห้องประชุม เช่นห้องพื้นที่ที่ซ่อนเร้นหรือห้องโถง โถงทางเดิน ห้องประชุม อยู่ห้องจราจรพื้นที่ห้องประชุม 5 กม. ทั้งนี้ ในกรอบอยู่อาศัยของคนงาน หากไม่มีการควบคุม หรือจัดระเบียบอาจก่อให้เกิดความเสื่อมรุกรานรักษาดูเ ชุมชนไม่เสื่อม ให้ ทดลองงานการดูดอากาศของคนงาน อาจไม่ถูกดูดกันหลังจากเริ่ด อาจเป็นพะแนกร้าวได้ ดังนั้น โครงการจะต้องกำหนดให้มีมาตรการควบคุม การอยู่อาศัยของคนงาน</p> <p>2) บ้านพักคนงาน</p> <p>2.1 พื้นที่บ้านพักคนงาน</p> <p>1. จัดเตรียมบ้านพักคนงานก่อตั้งไว้ให้เป็นไปตามมาตรฐาน แสงและแบบก่อตั้งร่องอาจ ชั้นวางกระดาษหัวคนงานก่อตั้งร่องของวิภาวดีรัตน์สถาบันแห่งประเทศไทย ทบทวน ร่างแบบที่ 1 2. จัดทำรั้วทึบกันด้วยรากไม้พักคนงานบ้านพักคนงานที่บ้านสูงกว่าบ้าน 2 ม. 3. กายใบบินร้านบ้านพักคนงาน ระบุกลุ่มจัดไฟฟ้า ห้องน้ำ – ห้องส้วม ลามพื้นดิน และ ถังน้ำดื่มอย อย่างเพียงพอ</p> <p>4. บ้านพักคนงาน ระบุกลุ่มจัดไฟฟ้า ห้องน้ำ – ห้องส้วม ลามพื้นดิน และ ถังน้ำดื่มอย อย่างเพียงพอ</p>

องค์ประกอบของบทงานสิ่งแวดล้อม	ผลกรหระบบทามสิ่งแวดล้อมที่สำคัญ	มาตรฐานของกิจกรรมและภาระที่มีผลผลกระทบสิ่งแวดล้อม	มาตรการปรับปรุงกิจกรรมและภาระที่มีผลผลกระทบสิ่งแวดล้อม
2.4 การรักษาดูแล	การซ่อมแซมอุปกรณ์เครื่องจักรและเครื่องมือที่ชำรุดเสื่อมสภาพ นำไปสู่การใช้พลังงานมากขึ้น ทำให้เกิดการใช้พลังงานมากขึ้น นำไปสู่การเปลี่ยนแปลงทางอากาศ เช่น การเพิ่มอุณหภูมิของอากาศ ทำให้เกิดการใช้พลังงานมากขึ้น และการรักษาดูแลอุปกรณ์ที่ชำรุดเสื่อมสภาพ	1. จัดทำระบบบำบัดน้ำเสียที่ถูกต้อง เพื่อรองรับความต้องการของอุตสาหกรรม 2. จัดการดินที่ต้องถูกดูแลอย่างดี ไม่ปล่อยให้ดิน流失	ผลกรหระบบทามสิ่งแวดล้อม
2.5 การจัดการมูลฝอย	มูลฝอยภายในบ้านพักคนงานประมาณ 900 ล. / วัน หากไม่มีการจัดการ ที่ดี อาจส่งผลกระทบต่อพืชพันธุ์และสัตว์ในบริเวณใกล้เคียง โครงการ และเป็นแหล่ง พัฒนาชนบทที่สำคัญ ควรจัดการอย่างระมัดระวัง มาสู่แหล่งกำเนิดของมูลฝอย เช่น การแยกขยะ จัดการขยะ หรือการจัดการมูลฝอย	1. จัดทำห้องน้ำและห้องน้ำสุขา สำหรับบ้านพักคนงานอย่างเพียงพอ 2. กำจัดขยะที่ก่อให้เกิดน้ำท่วมอย่างรวดเร็ว 3. ประสานกับผู้ดูแลบ้านพักคนงานและอุดหนุนริบบอน ในการจัดการมูลฝอย	หน้า 13 ห้องน้ำ 45 หน้า ดูแลบ้านพักคนงาน ผู้ดูแลบ้านพักคนงาน

องค์ประกอบของพัฒนาผลลัพธ์	มาตรฐานนี้ของภัยและแก้ไขผลกระทบสิ่งแวดล้อม	มาตรฐานนี้ที่มีความต้องการให้มีความต้องการ และเป็นรายเดียวเรียบร้อยอย่างเดียว	มาตรฐานนี้แก้วัดล่อง
2. ช่วงปฏิบัติภารกิจ	ผู้ถูกกระทบถึงแนวล้อมที่สำคัญ	มาตรฐานนี้ของภัยและแก้ไขผลกระทบสิ่งแวดล้อม	มาตรฐานนี้แก้วัดล่อง
2.1 ทรัพยากรถังบรรจุภัณฑ์	<p>พัฒนาภารกิจประจำที่สำคัญ</p> <p>พัฒนาภารกิจประจำที่สำคัญ</p> <p>2.1.1 สภาพภูมิประเทศ</p> <p>เมื่อ โครงการปฏิรักษาดินน้ำในภารกิจประจำที่สำคัญเป็นภารกิจประจำที่สำคัญ อาคารชุดพักอาศัยขนาด 8 ชั้น และชั้นใต้ดิน 1 ชั้น จำนวน 2 อาคาร และ อาคารร้านค้าขนาดชั้นเดียว จำนวน 1 อาคาร แห่งนี้ได้มีชั้นเป็นพื้นที่ร่วม โครงการใช้ประโยชน์ โดยจะตัดความดันของพื้นดินดินริบรวมโครงการภารกิจประจำที่สำคัญ ก่อสร้างแล้วเสร็จ จะมีระดับภัยเด่นน้ำดูดภารกิจประจำที่สำคัญ มากขึ้น ดังนั้น การเกิดชุมชนของโครงการ จึงไม่อาจให้เกิดผลกระทบต่อระบบน้ำด้วย</p> <p>ทางด้านภูมิประเทศ</p> <p>2.1.2 ศุลกากรภายนอก</p> <p>1) ผู้คนสองฝ่าย</p> <p>ลักษณะโครงการเป็นอาคารชุดพักอาศัย ผู้คนสองฝ่ายที่เกิดขึ้นเชิงโครงสร้าง ไฟฟ้า-อุปกรณ์ซึ่งมีเส้นสายต่อตัวและจะเกิดไฟฟ้าช่วงเวลาที่มีการแรงงานหนาแน่น คือ ในช่วงเวลาเช้านและเย็นทั้งนั้น</p> <p>2) นักพัฒนาอุตสาหกรรม</p> <p>เมื่อ โครงการปฏิรักษาดินน้ำในภารกิจประจำที่สำคัญของภารกิจประจำที่ ภายนอกที่เปลี่ยนมาเข้า-ออกพื้นที่โครงการ โดยจะมีการปล่อยก๊าซต่างๆ ได้แก่ สารก๊าซเรือนกระจก (CO₂) สารไนโตรเจนออกไซด์ (NO_x) ออกไซด์ของ ไนโตรเจน (NO_x) และผู้คนสองฝ่ายที่เกิดขึ้นจะอยู่ในระดับที่ ยอมรับได้ เนื่องจากปริมาณลดพิษทาง ภัยเดือนที่น้อยลง และ นิ่งค่าไม่เกินมาตรฐานภัยเดือนที่น้อยลง</p>	<p>มาตรฐานนี้ที่มีความต้องการให้มีความต้องการ และเป็นรายเดียวเรียบร้อยอย่างเดียว</p> <p>- ดูแลบริเวณพื้นที่โครงการให้มีความต้องการ และเป็นรายเดียวเรียบร้อยอย่างเดียว</p> <p>1. ควบคุมความเรื่องของภัยในโครงการ เช่น ป้องกันภัยความร้า สำนวน ลดความเร้า เพื่อ เมืองเกิดภัยธรรมชาติของผู้คนผู้คน</p> <p>2. หมั่นเตือนภัยความต้องการภัยใน โดยฉีดสีลงบนผืนผ้ารักษา</p> <p>1. ติดตั้งปุ่มน้ำห้ามดึงเครื่องของห้องครัวให้สำหรับน้ำร้อน สังเกตให้ด้วยห้องน้ำและห้องครัว</p> <p>2. จัดระบบการตรวจสอบใน โครงการให้ชัดเจน รวมถึงการควบคุมการปฏิบัติ ตามของผู้ประกอบอาชญากรรม</p> <p>3. จัดให้มีจ้างหน้าที่อานวยความสะดวกด้านการตรวจ บริเวณทางเข้า-ออก โครงการ</p> <p>4. จัดให้มีพื้นที่สักจิราภัยใน โครงการให้มากที่สุด ขนาดพื้นที่รวม 1.407 ตร.ม. โดยทั่วไปที่เลือกใช้จะสามารถดูดซึมภัยเดือนได้ที่ก่อทำโครงการ ได้หมด</p>	<p>หมายเหตุ 45 หน้า ดูแลบริเวณพื้นที่โครงการให้มีความต้องการ และเป็นรายเดียวเรียบร้อยอย่างเดียว</p>

การงานที่ 1 (ต่อ 12)

องค์ประกอบของระบบไฟฟ้า		ผลลัพธ์ที่คาดว่าจะได้	มาตรฐานที่ต้อง达到	มาตรฐานที่ตรวจสอบ
2.3.5 การใช้ไฟฟ้า	โครงการดึงอยู่ในพื้นที่ที่บริการของภาคใต้ที่มีภาระทางเดินทางสูง ความต้องการไฟฟ้าสูง เช่น ความต้องการในการให้บริการไฟฟ้ากับชุมชน และโครงการดึงอย่างเพียงพอ จึงไม่ถูกให้เกิดผลกระทบทางเดินทางไป	1. ติดตั้ง Transformer ชนิด Oil Immersed Type ขนาด 800 KVA จำนวน 2 ตู้ 2. จัดให้มีเครื่องกำเนิดไฟฟ้าดุกมัน (Generator) ขนาด 125 KVA จำนวน 1 ตู้ 3. รบกวนภัยด้วยอุปกรณ์ ใช้ไฟฟ้าอย่างระหบด	1. จัดให้มีระบบไฟฟ้าอยู่ในพื้นที่ที่มีภาระทางเดินทางสูง ความต้องการไฟฟ้าสูง เช่น ความต้องการไฟฟ้ากับชุมชน และโครงการดึงอย่างเพียงพอ จึงไม่ถูกให้เกิดผลกระทบทางเดินทางไป	- ตรวจสอบดูไปรษณีย์อย่างกันและเดือน ต้องมีไฟฟ้าอยู่ในสถานที่ที่ใช้งานได้จริง - ดำเนินการตามกำหนดเวลาที่ระบุไว้
2.3.6 การป้องกันอัคคีภัย	โครงการ ประกอบด้วยอาคารชุดพักอาศัย ขนาด 8 ชั้น จำนวน 2 อาคาร แต่ละอาคารมีความสูง 22.95 ม. และมีพื้นที่ใช้สอยไม่เกิน 10,000 ตร.ม. เมื่อพิจารณาตามพระราชบัญญัติคุ้มครองอุบัติเหตุ พ.ศ. 2522 พ่วง เดื่อจะอ้าว ไม่จัดซื้อประกันภัยและขอราษฎร์ฯ จดแจ้ง ให้ทราบว่า ให้มีระบบไฟฟ้าอยู่ในพื้นที่ที่มีภาระทางเดินทางสูง เช่น ความต้องการไฟฟ้าสูง ความต้องการไฟฟ้าสูง ขนาด 4 ชั้น จำนวน 2 ห้องนอน แต่ละห้องมีพื้นที่ใช้สอยไม่เกิน 10,000 ตร.ม. เมื่อพิจารณาตามพระราชบัญญัติคุ้มครองอุบัติเหตุ พ.ศ. 2540 และฉบับที่ ๕๕ (พ.ศ. ๒๕๔๓) ออกตามความในพระราชบัญญัติ คุ้มครองอุบัติเหตุ พ.ศ. ๒๕๒๒ แหล่งจ่ายไฟฟ้าภายในบ้านจะต้องมาจากชั้นล่าง ไม่เกิน 3 ชั้น ไม่เกิน 10,000 ตร.ม. จึงใช้วิธีการประเมิน 5-6 นาที ซึ่งไม่เกินค่ามาตรฐานที่กำหนด คือ 60 นาที ดังนั้น คาดว่าโครงการจะไม่ถูกให้เกิดส่อผิดกฎหมายที่มีบังคับใช้ อย่างไรก็ตาม โครงการจะต้องก่อสร้างตามที่มีบังคับใช้ อย่างไรก็ตาม	1. จัดให้มีระบบไฟฟ้าอยู่ในพื้นที่ที่มีภาระทางเดินทางสูง ความต้องการไฟฟ้าสูง เช่น ความต้องการไฟฟ้ากับชุมชน และโครงการดึงอย่างเพียงพอ จึงไม่ถูกให้เกิดผลกระทบทางเดินทางไป 2. จัดให้มีเครื่องกำเนิดไฟฟ้าดุกมัน (Generator) ขนาด 125 KVA จำนวน 1 ตู้ 3. รบกวนภัยด้วยอุปกรณ์ ใช้ไฟฟ้าอย่างระหบด	1. จัดให้มีระบบไฟฟ้าอยู่ในพื้นที่ที่มีภาระทางเดินทางสูง ความต้องการไฟฟ้าสูง เช่น ความต้องการไฟฟ้ากับชุมชน และโครงการดึงอย่างเพียงพอ จึงไม่ถูกให้เกิดผลกระทบทางเดินทางไป 2. จัดให้มีเครื่องกำเนิดไฟฟ้าดุกมัน (Generator) ขนาด 125 KVA จำนวน 1 ตู้ 3. รบกวนภัยด้วยอุปกรณ์ ใช้ไฟฟ้าอย่างระหบด	1. จัดให้มีระบบไฟฟ้าอยู่ในพื้นที่ที่มีภาระทางเดินทางสูง ความต้องการไฟฟ้าสูง เช่น ความต้องการไฟฟ้ากับชุมชน และโครงการดึงอย่างเพียงพอ จึงไม่ถูกให้เกิดผลกระทบทางเดินทางไป 2. จัดให้มีเครื่องกำเนิดไฟฟ้าดุกมัน (Generator) ขนาด 125 KVA จำนวน 1 ตู้ 3. รบกวนภัยด้วยอุปกรณ์ ใช้ไฟฟ้าอย่างระหบด

องค์ประกอบของทางสิ่งแวดล้อม	ผลการทดสอบสิ่งแวดล้อม	มาตรฐานการรับรองและเกณฑ์ผลการประเมินทางสิ่งแวดล้อม	มาตรฐานการติดตามตรวจสอบ ผลการทดสอบสิ่งแวดล้อม
	<p>ผลการทดสอบสิ่งแวดล้อมที่ดำเนินการ</p> <p>มาตรฐานการรับรองและเกณฑ์ผลการประเมินทางสิ่งแวดล้อม</p>	<ul style="list-style-type: none"> - ตู้เก็บน้ำด้วยไฟฟ้าและเครื่องกรองน้ำ (FHC) สำนวนชั้นต้นและ 2 ชั้น - ถังดับเพลิงมีชนิด ABC ขนาด 10 บอนต์ ซึ่งจะติดตั้งไว้ภายในตู้ FHC ในแต่ละห้องของอาคารทุกพื้นที่ - ปั๊มไฟฟ้าชนิด ST-1 และ ST-2 แต่ละปั๊มได้มีลักษณะ เหมือนกันทุกประการ สำนวนรถชนิด - สูง เดิม เครื่องเติมน้ำติดตั้ง - ชนิดที่ 8 ตัวปั๊มไฟทำตัวของน้ำรีดตัวริบบิ้น เหล็ก ขนาดกว้าง 1.25 ม. สูงครึ่งเมตร 0.17 ม. ถูกน้ำหนัก 0.20 น. ขนาดพื้นที่กว้าง 1.2 ม. ระยะ ระหว่างห้องทางเดินบนบานธรรดาชาติ เมืองปีศาจนาดพันที่ไม่มากกว่า 1.4 ตร.ม. <p>ระบบเตือนอันตรายด้วย</p> <ul style="list-style-type: none"> - Fire Alarm Control Panel : FCP เป็นจุดศูนย์รวมการรับ-ส่งสัญญาณเพื่อแจ้งเหตุให้ทราบทั่วทั้งอาคาร - เครื่องตรวจจับควัน (Smoke Detector) ติดตั้งภายในห้องพัก โถสิ่งปฏิกัดและห้องเครื่องของอาคาร A รวมทั้งสิ้น 305 จุด และอาคาร B รวมทั้งสิ้น 295 จุด - เครื่องตรวจจับความร้อน (Heat Detector) ติดตั้งรอบห้องน้ำทุกห้อง ห้องพัก และบริเวณทางเดินของอาคาร A รวมทั้งสิ้น 185 จุด และอาคาร B รวมทั้งสิ้น 103 จุด - เครื่องแจ้งเหตุโดยใช้มือถือ (Fire Alarm Manual Station) สำหรับส่งสัญญาณเหตุฉุกเฉินที่อยู่ในห้องน้ำรีวาม โถสิ่งปฏิกัด และทางเดิน รวมทั้งสิ้น 24 จุด/อาคาร - ลูกปืนไฟฟ้า (Alarm Bell) เป็นการสั่นสัญญาณเตือนอันตราย ติดตั้งอยู่ภายนอกอาคาร บริเวณเดียวกับ Fire Alarm Manual Station <p>2. ติดตั้งผู้ดูแลเพลิงแบบมือถือชิโนด ABC ขนาดความจุไม่น้อยกว่า 10 ลิตร/ชั่วโมง 1 เครื่อง ไว้保管ในอาคารรักษา</p> <p>3. จัดให้มีห้องคนงานร่องด้านภายในโครงสร้าง บริเวณพื้นที่วางตู้ห้องคนงานด้านในตู้ไฟฟ้าและไฟฟ้าที่ 308 ตร.ม. สามารถรองรับจำนวนคนได้ประมาณ 1,232 คน (โดย 1 คน จะใช้พื้นที่ขั้นต่ำประมาณ 0.25 ตร.ม.) ซึ่งเพียงพอต่อจำนวนคน 200 ชั้นที่ 45 ชั้น อยู่ติดกัน ผู้คนสามารถเดินทางจากห้องน้ำไปยังห้องน้ำได้โดยตรง</p> <p>4. จัดให้มีการตรวจสอบทางานป้องกันเปลดเผื่อนอุบัติภัย ให้สามารถใช้งานได้</p>	<p>มาตรฐานการติดตามตรวจสอบ</p> <p>ผลการทดสอบสิ่งแวดล้อม</p>

องค์ประกอบทางสิ่งแวดล้อม	ผลกระทบสิ่งแวดล้อมที่สำคัญ	มาตรการป้องกันและแก้ไขผลกระทบสิ่งแวดล้อม	มาตรฐานด้านธรรจลงดูม ผลกระทบสิ่งแวดล้อม
2.3.7 ระบบบำบัด อากาศ	ความร้อนที่เกิดขึ้นจากกิจกรรมการดำเนินโครงการ เป็นความร้อนที่เกิดขึ้น จากการนำร้อนออกอากาศ เอามาในร้อนของระบบ เพื่อควบคุมอุณหภูมิการร่างกาย ความร้อนผ่านผิวตัวสู่ ซึ่งทำให้อุณหภูมิผิวสูงของร่างกายส่วนบริเวณ พื้นที่โครงการ สูงขึ้นจากเดิม 29 องศาเซลเซียส เป็น 29.43 องศาเซลเซียส ซึ่งเป็นอุณหภูมิที่สูงขึ้นเพียงเล็กน้อย คือ 0.43 องศาเซลเซียส และอุณหภูมิ 29.43 องศาเซลเซียส ยังคงต่อว่าเป็นอุณหภูมิปกติของบรรบากาศของ กรุงเทพมหานคร	อยู่บนอากาศที่มีการเตือนภัยหรือใช้การ "ได้รับคำเตือนภัย" ทันที 5. ติดป้ายแนะนำการใช้อุปกรณ์ต่อตัว ไว้บริเวณที่บุกรุณ์ติดต่อผู้ขอให้ผู้ที่ อยู่ใกล้ตัวคิดเหตุตามมาไว้ใช้เพื่อ 6. จัดอบรมเดชะชื่อของการแพทย์แผนไทย อย่างละเอียด ตรวจสอบ โครง ได้เชิดชู ประสานงานกับสถาบันพัฒนาพลังคุณลักษณ์ ให้มีจิตอาสาเรียนและซ้อมแผนเผช ชนไฟไหม้กับโครงการ	อยู่บนอากาศที่มีการเตือนภัยหรือใช้การ "ได้รับคำเตือนภัย" ทันที 5. ติดป้ายแนะนำการใช้อุปกรณ์ต่อตัว ไว้บริเวณที่บุกรุณ์ติดต่อผู้ขอให้ผู้ที่ อยู่ใกล้ตัวคิดเหตุตามมาไว้ใช้เพื่อ 6. จัดอบรมเดชะชื่อของการแพทย์แผนไทย อย่างละเอียด ตรวจสอบ โครง ได้เชิดชู ประสานงานกับสถาบันพัฒนาพลังคุณลักษณ์ ให้มีจิตอาสาเรียนและซ้อมแผนเผช ชนไฟไหม้กับโครงการ
2.3.8 การจราจร	หากการประเมินประเมินการจราจรในช่วงไตรมาสเดินทาง โดยคาดการณ์ปริมาณ ทางสูงสุดจะจำนวนที่ยอดรวมของโครงการ และใช้ค่าความจุของถนนสาย ต่างๆ บริโภคโครงการ "ได้แก่ ถนนกรุงธนบุรี ถนนเจริญนคร และถนนสีลม ตากสิน ที่สอดคล้องกับสภาพจราจรในปัจจุบัน พนัว ค่า V/C Ratio ถนน จะเปลี่ยนแปลงจากที่จุบัน ไม่นานและคาดว่าความจุของถนนบริเวณโครงการ สามารถรองรับความจุรถที่เกิดขึ้น ได้อย่างเพียงพอ นอกจากนี้ ผู้จราจร โครงการที่จะบุนเด็นถนนกรุงธนบุรี ซึ่งมีการเดินรถทางเดียว (One-way) และการเดินรถต่อ - ออกโครงการต่อสองเส้นทางทั้งสอง จึงทำให้ มีปริมาณจราจรลดลงที่น้ำหน้าทางเข้า - ออกโครงการ ที่เป็นจุดจราจรทาง เดียว ทางเดียว แต่จะเดินทาง บริเวณทางที่ฯ-ออกโครงการที่ถนนกรุง ธนบุรี ทางจราจรเดียวเดินทาง ทำให้มีค่าใช้จ่ายทางพื้นที่และค่าเดินทาง กรุงธนบุรี บริเวณทางเข้า - ออกโครงการน้อย ประ勾กตัวให้จุบันมีการ ก่อสร้างสถานีรถสำหรับบริบูรณ์ ซึ่งอยู่ห่างจากโครงการประมาณ 30 ม. หาก	1. ดูแลตรวจสอบอุปกรณ์ที่ใช้ระบบของอากาศ ให้สามารถใช้งานได้อย่างสมอ ด้วยตรวจสอบของบุคคลต่างๆ ไม่มีสิ่งกีดขวางที่ก่อให้เกิดภัยทางอากาศ 2. ติดตั้งไฟฟ้าตามติดต่ออย่างตั้งใจ ไว้ภายในบริเวณที่ปลอดภัย ให้สามารถ สังเกตได้ยิ่งขึ้นและทั่วถ้วน 3. จัดให้มีพื้นที่สักยานพาหนะสำหรับจอด ขนาดพื้นที่รวม 1,407 ตร.ม.	- ตรวจสอบเครื่องดูดควันของอากาศ เช่น หน้าด้าน ประตู ไม่ให้ควัน หรือสิ่งกีดขวางเป็นประจำ

องค์ประกอบของเดิงเวดล้อม		ผลการทดสอบสิ่งแวดล้อมที่สำเร็จ	มาตรฐานเบื้องต้นและเกณฑ์มาตรฐานเดิงเวดล้อม	มาตรฐานตามมาตรฐานเดิงเวดล้อม ผลการทดสอบสิ่งแวดล้อม
กําแพงเมืองนอก 6 ม. และถัดไปทางเดินคนเดียว กว้างประมาณ 3 ม. ตั้งน้ำ โครงการจึงต้องทำการอุดหน้าที่ทางเดินนี้ด้วยหินทรายและหินทราย ตากาลัง ไม่น้อยกว่า 3 ม. ตามกฎระเบียบพัฒนาดินของรัฐบาล มหานคร พ.ศ. 2549				
2.4 คุณภาพดินภูมิภาคชั่วคราว 2.4.1 สภาพแวดล้อมภูมิภาค และสิ่งก่อสร้าง	เนื่องจากบริเวณที่ดังกล่าวจะต้องทำการอุดหน้าที่ทางเดินน้ำ ซึ่งสภาพแวดล้อมบริเวณใกล้เคียง โครงสร้าง ประกอบไปด้วย อาคารสำนักงาน อาคารพักอาศัย บ้านพักอาศัย และชุมชนพักอาศัย เป็นต้น ดังนั้น การเกิดขึ้น [*] ของโครงการจึงมีความหมายตาม แล้วก่อให้เกิดผลกระทบต่อสภาพแวดล้อมและ สังคม เพื่อระลึกษณะของโครงสร้างภายในโครงการ ให้ระบุ ชนเผ่าที่อยู่อาศัยที่มีคุณค่า และดีมากที่สุดรวมถึงภาระคุณค่าของผู้คนที่อยู่อาศัยของคนในพื้นที่สังคม ได้ดูง น้องสาวนี้ ยังคงให้เกิดการขยายตัวของเศรษฐกิจในพื้นที่อีกด้วย กล่าวคือ เมื่อมีผู้มาพักอาศัยในโครงการแล้ว จะทำให้มีการเข้ามาใช้สอย ในร่องที่พักอาศัย เครื่องจักร ฯลฯ อันเป็นผลให้เกิดการหมุนเวียน เงินตราในพื้นที่	ผลการทดสอบสิ่งแวดล้อมที่สำเร็จ	มาตรฐานเบื้องต้นและเกณฑ์มาตรฐานเดิงเวดล้อม	มาตรฐานตามมาตรฐานเดิงเวดล้อม ผลการทดสอบสิ่งแวดล้อม
2.4.2 สาธารณูปโภค	การดำเนินโครงการจะไม่ส่งผลกระทบทางด้านน้ำดื่มน้ำดื่ม เนื่องจาก บริเวณโครงการตั้งอยู่ในพื้นที่ของน้ำดื่มพืช ซึ่งมีสถานบริการทางการ แพทย์และจานวนบุคคลทางการแพทย์อย่างเพียงพอ และมีการกันน้ำดื่ม ขั้นต่ำที่สอดคล้องกับน้ำดื่ม โดยบริเวณใกล้เคียง จังหวัดเชียงใหม่ โรงพยาบาลภูวดล ซึ่งทำจากโครงสร้างมาย 1.2 กม.	มาตรฐานเบื้องต้นและเกณฑ์มาตรฐานเดิงเวดล้อม	มาตรฐานตามมาตรฐานเดิงเวดล้อม ผลการทดสอบสิ่งแวดล้อม	หมายเหตุ..... 23 หมู่บ้าน 45 หมู่บ้าน ด้านบน ด้านล่าง ด้านขวา ด้านซ้าย ด้านบนขวา ด้านล่างขวา ด้านบนซ้าย ด้านล่างซ้าย

องค์ประกอบของภาษาสิ่งแวดล้อม		ผลการบทสัมภาษณ์ที่ได้รับ	มาตรฐานและเกณฑ์มาตรฐานและเกณฑ์มาตรฐาน	มาตรฐานตามมาตรฐานและเกณฑ์มาตรฐาน
2.4.3 ดูนทรียภาพและทัศนียภาพ	1) ทัศนียภาพ	<p>จากสภาพแวดล้อมโดยรวม โครงงาน จะดำเนินต่อไป บริการ โดยรอบของโครงงานจะมีมาตรการที่มีถาวรสิ่งกันอุบัติเหตุที่อยู่ในโครงงาน "ได้แก่ อาคารพักอาศัย ขนาดความสูง 7 ชั้น อาคารสำนักงาน - เก็บของ (ของบริษัทฯ สำนักงาน ชั้นเดียว) ขนาดความสูง 3 ชั้น และอาคารโภปาช ขนาดความสูง 14 ชั้น เป็นต้น ตั้งแต่ ขนาด อาคารของโครงงานจะมีความกลมกลืน และ "ไม่เกิดความไม่สงบ น้อกจากนี้ ในการออกแบบอาคารจะเลือกใช้ห้องเสื้อผ้า สถาปัตยา จึงไม่ก่อให้เกิดผลกระทบด้านทัศนียภาพของบ้าน</p> <p>สถาปัตยา จึงไม่ก่อให้เกิดผลกระทบด้านทัศนียภาพของบ้าน</p>	<p>มาตรฐานและเกณฑ์มาตรฐานและเกณฑ์มาตรฐาน</p> <p>มาตรฐานและเกณฑ์มาตรฐานและเกณฑ์มาตรฐาน</p> <p>มาตรฐานและเกณฑ์มาตรฐานและเกณฑ์มาตรฐาน</p> <p>มาตรฐานและเกณฑ์มาตรฐานและเกณฑ์มาตรฐาน</p>	<p>มาตรฐานและเกณฑ์มาตรฐานและเกณฑ์มาตรฐาน</p> <p>มาตรฐานและเกณฑ์มาตรฐานและเกณฑ์มาตรฐาน</p> <p>มาตรฐานและเกณฑ์มาตรฐานและเกณฑ์มาตรฐาน</p> <p>มาตรฐานและเกณฑ์มาตรฐานและเกณฑ์มาตรฐาน</p>

ตารางที่ 2 สรุปมาตรฐานคุณภาพตามมาตรฐานขององค์กรและทบทวนมาตรฐานพื้นฐาน THE BANGKOK สำหรับตากลิ่น

ตัวชี้มุกทางด้านเบ็ดเตล็ด	บริษัทตรวจสอบ	พารามิเตอร์	วิธีการตรวจสอบ	ความถี่ในการตรวจสอบ	ผู้รับผิดชอบ
● ช่วงก่อสร้าง	1. บุณภาพอุตสาหกรรม และความสันติสุขอนุรักษ์	- ค่าพิเศษให้ของพื้นที่ โครงสร้าง - ค่าเดินทางด้วยเรือ	- ตรวจสอบด้วยผู้มีอำนาจ แตะความเสื่อมทางท่อน	1. ติดตั้งเครื่องตรวจวัดฝุ่นตัดออก 2. ติดตั้งเครื่องตรวจวัดระดับเบียง 3. ติดตั้งเครื่องตรวจวัดความ ลึกแบบฟื้กฟอก	- ตลอดระยะเวลาท่องเที่ยว - บก. เอก ออฯ และศูนย์ฯ จำกัด
	- ผู้พักอาศัยทางพื้นที่ ก่อสร้าง	- เรื่องร้องเรียนจากผู้ที่ ได้รับผลกระทบ	- เรื่องร้องเรียนจากผู้ที่ ได้รับผลกระทบ	- จัดให้มีการรับเรื่องร้องเรียน เป็นลักษณะกล่องรับความเห็น คิดเห็นปริมาณข้อมูลมาก	- ผู้รับเหมา/ บก. เอก ออฯ และศูนย์ฯ จำกัด
● ช่วงดำเนินการ	1. บุณภาพน้ำ 1.1 คุณภาพพื้นที่ ก่อนการรับน้ำ	- ถังรับน้ำเดิมของระบบ บำบัดน้ำเสียที่รั่วไป สำหรับอุตสาหกรรมอาหาร - ถังกรองของระบบบำบัด น้ำเสียสำหรับสำหรับ อากาศร้านค้า (ตู้ปูนที่ 3 แห่ง 4 แห่งก่อน)	- pH - BOD - SS - Oil & Grease - Sulphide - TKN - Total Coliform	- เก็บและวิเคราะห์อย่างต่อวัน วัสดุมาตรฐาน	- เดือนละ 1 ครั้ง - นิติบุคคลของภาครัฐ/ บก. เอก ออฯ และศูนย์ฯ จำกัด
	1.2 คุณภาพพื้นที่ หลังการรับน้ำ	- ถังเก็บน้ำใต้ช้องระบบ บำบัดน้ำเสียที่รั่วไป สำหรับอุตสาหกรรมอาหาร ระบบบำบัดน้ำเสียสำหรับ สำหรับอุตสาหกรรมค้า (ตู้ปูนที่ 3 แห่ง 4 แห่งก่อน)	- pH - BOD - SS - Oil & Grease - Sulphide - TKN - Total Coliform - Residual Chlorine	- เก็บและวิเคราะห์อย่างต่อวัน วัสดุมาตรฐาน	- เดือนละ 1 ครั้ง - นิติบุคคลของภาครัฐ/ บก. เอก ออฯ และศูนย์ฯ จำกัด
					หมายเหตุ... 26 พฤหัสฯ 4 ธันวาคม 2561 ผู้รับรอง


ตารางที่ 2 (ต่อ 1)

ตัวชี้สุขภาพสิ่งแวดล้อม	บริเวณที่ตรวจสอบ	พารามิเตอร์	วิธีการตรวจสอบ	ความเสี่ยงการติดเชื้อ	ผู้รับผิดชอบ
2. น้ำใช้	- ส又是ท่อระบายน้ำ	- การแพทย์ร่วมชุมชน ท่อระบายน้ำ	- การแพทย์ร่วมชุมชน ท่อระบายน้ำ	- เดือนละ 1 ครั้ง	- นิติบุคคลอิควาชชุด/ บก. แอด เอช แมตเชฟ จ้ากต
3. น้ำดื่ม	- บริเวณห้องพักนักเดอบทาง ประจำชุมชนและห้องน้ำนักเดอบ	- บริเวณบ้านพักนักเดอบทาง ประจำชุมชนและห้องน้ำนักเดอบ	- ความสะอาด	- ตลาดธรรมชาติภูเก็ต ดำเนินการ	- นิติบุคคลอิควาชชุด/ บก. แอด เอช แมตเชฟ จ้ากต
4. ระบบป้องกันอัคคีภัย	1. อุปกรณ์ในการป้องกัน ไฟและดับบุյยานเดือนตุลาคมปี	- ตัวไฟฟ้าร้อนใช้งาน - ไม่เปิดต่อรีสตาร์ทของผู้ติดต่อ	- ตรวจสอบตามชนิดของอุปกรณ์ - หอดสอบอุปกรณ์	- 3 เดือน/ ครึ่ง	- นิติบุคคลอิควาชชุด/ บก. แอด เอช แมตเชฟ จ้ากต
	2. ระบบจ่ายไฟฟ้าสำรอง	- เวลา แหล่งน้ำสภาพพร้อมใช้ งาน	- เวลา แหล่งน้ำสภาพพร้อมใช้ งาน	- 3 เดือน/ ครึ่ง	- นิติบุคคลอิควาชชุด/ บก. แอด เอช แมตเชฟ จ้ากต
	3. ป้ายและเครื่องหมาย แสดงภาระน้ำ พลังงานและหนี้สิน	- ตัวไฟฟ้า มองเห็นชัดเจน เบรช ไม่บลอกอ่อน	- ตรวจสอบ	- 3 เดือน/ ครึ่ง	- นิติบุคคลอิควาชชุด/ บก. แอด เอช แมตเชฟ จ้ากต
	4. อุปกรณ์ดับเพลิง	- เครื่องดับเพลิงแบบ พ่นไนโตรเจน	- ตัวไฟฟ้าร้อนใช้งาน - อาบุกริชชาน	- 3 เดือน/ ครึ่ง	- นิติบุคคลอิควาชชุด/ บก. แอด เอช แมตเชฟ จ้ากต
		- หัวรดน้ำดับเพลิง	- ตัวไฟฟ้าร้อนใช้งาน - เท่าน้ำดับเพลิง	- 3 เดือน/ ครึ่ง	- นิติบุคคลอิควาชชุด/ บก. แอด เอช แมตเชฟ จ้ากต
		- ถังก๊าซไนโตรเจน น้ำดับเพลิง	- ตัวไฟฟ้าร้อนใช้งาน - ระดับน้ำในถัง	- 1 เดือน/ ครึ่ง	- นิติบุคคลอิควาชชุด/ บก. แอด เอช แมตเชฟ จ้ากต
		- ถังน้ำดับเพลิงเตชะ ตู้เก็บสารเคมี (FHC)	- ตัวไฟฟ้าร้อนใช้งาน - ตัวไฟฟ้าร้อนใช้งาน	- เดือนละ 1 ครั้ง	- นิติบุคคลอิควาชชุด/ บก. แอด เอช แมตเชฟ จ้ากต
5. ปั๊มไคเลนไฟและเต้นท์ทาง ในการหนีไฟ	- ปั๊มไคเลนไฟและเต้นท์ทาง ในการหนีไฟ	- ตัวไฟฟ้าร้อนใช้งาน - ไม่มีสิ่งกีดขวาง	- ตรวจสอบ	- เดือนละ 1 ครั้ง	- นิติบุคคลอิควาชชุด/ บก. แอด เอช แมตเชฟ จ้ากต


หน้า 27 ห้องน้ำดีไซน์ 4 ชั้น
ดำเนินการโดย อนุรักษ์ ผู้ช่วยผู้อำนวยการ


ตารางที่ 2 (ต่อ 2)

ตัวชี้วัดหมายเพิ่มเติม	บริบทที่ตรวจสอบ	พารามิเตอร์	วิธีการตรวจสอบ	ความถี่ในการตรวจ	ผู้รับผิดชอบ
5. ระบบรายงานอาชญากรรม	- ช่องระบบของภาคหน่วยงาน อาทิ เช่น หน่วยงานเดียวกัน	- ไม่มีคดีทุกรายร้องตั้งต้นคดีทาง	- ตรวจสอบ 1 ครั้ง	- เดือนละ 1 ครั้ง	- นิติบุคคลต้องการชุด/ บาก. แอต. เอช และโซเชียล จำกัด
6. คุณภาพชีวิตและ ความพึงพอใจของ ผู้อยู่อาศัยภายใน โครงสร้าง	- ผู้อยู่อาศัยภายในโครงสร้าง ภูมิสังคมและแหล่งศึกษาใน โครงสร้าง	- ประเมินเรื่องราวดูอย่างทุกข์ ภูมิสังคมและแหล่งศึกษาใน โครงสร้าง	- ติดตามประเมินจากเรื่องที่ตั้งดำเนินการ รับเรื่องร้องเรียน และความเสี่ยง ภัย	- ตลอดระยะเวลาเป้า ค่าเป้าหมาย	- นิติบุคคลต้องการชุด/ บาก. แอต. เอช และโซเชียล จำกัด
7. คุณภาพชีวิตและ ความพึงพอใจของ ผู้อยู่อาศัยที่ทางศึกษา	- ผู้อยู่อาศัยที่ทางศึกษา โครงสร้าง	- ประเมินเรื่องราวดูอย่างทุกข์ ภูมิสังคมและแหล่งศึกษาใน โครงสร้าง	- ติดตามก่อสร้างรับความคิดเห็น ดำเนินการ	- ตลอดระยะเวลาเป้า ค่าเป้าหมาย	- นิติบุคคลต้องการชุด/ บาก. แอต. เอช และโซเชียล จำกัด
					

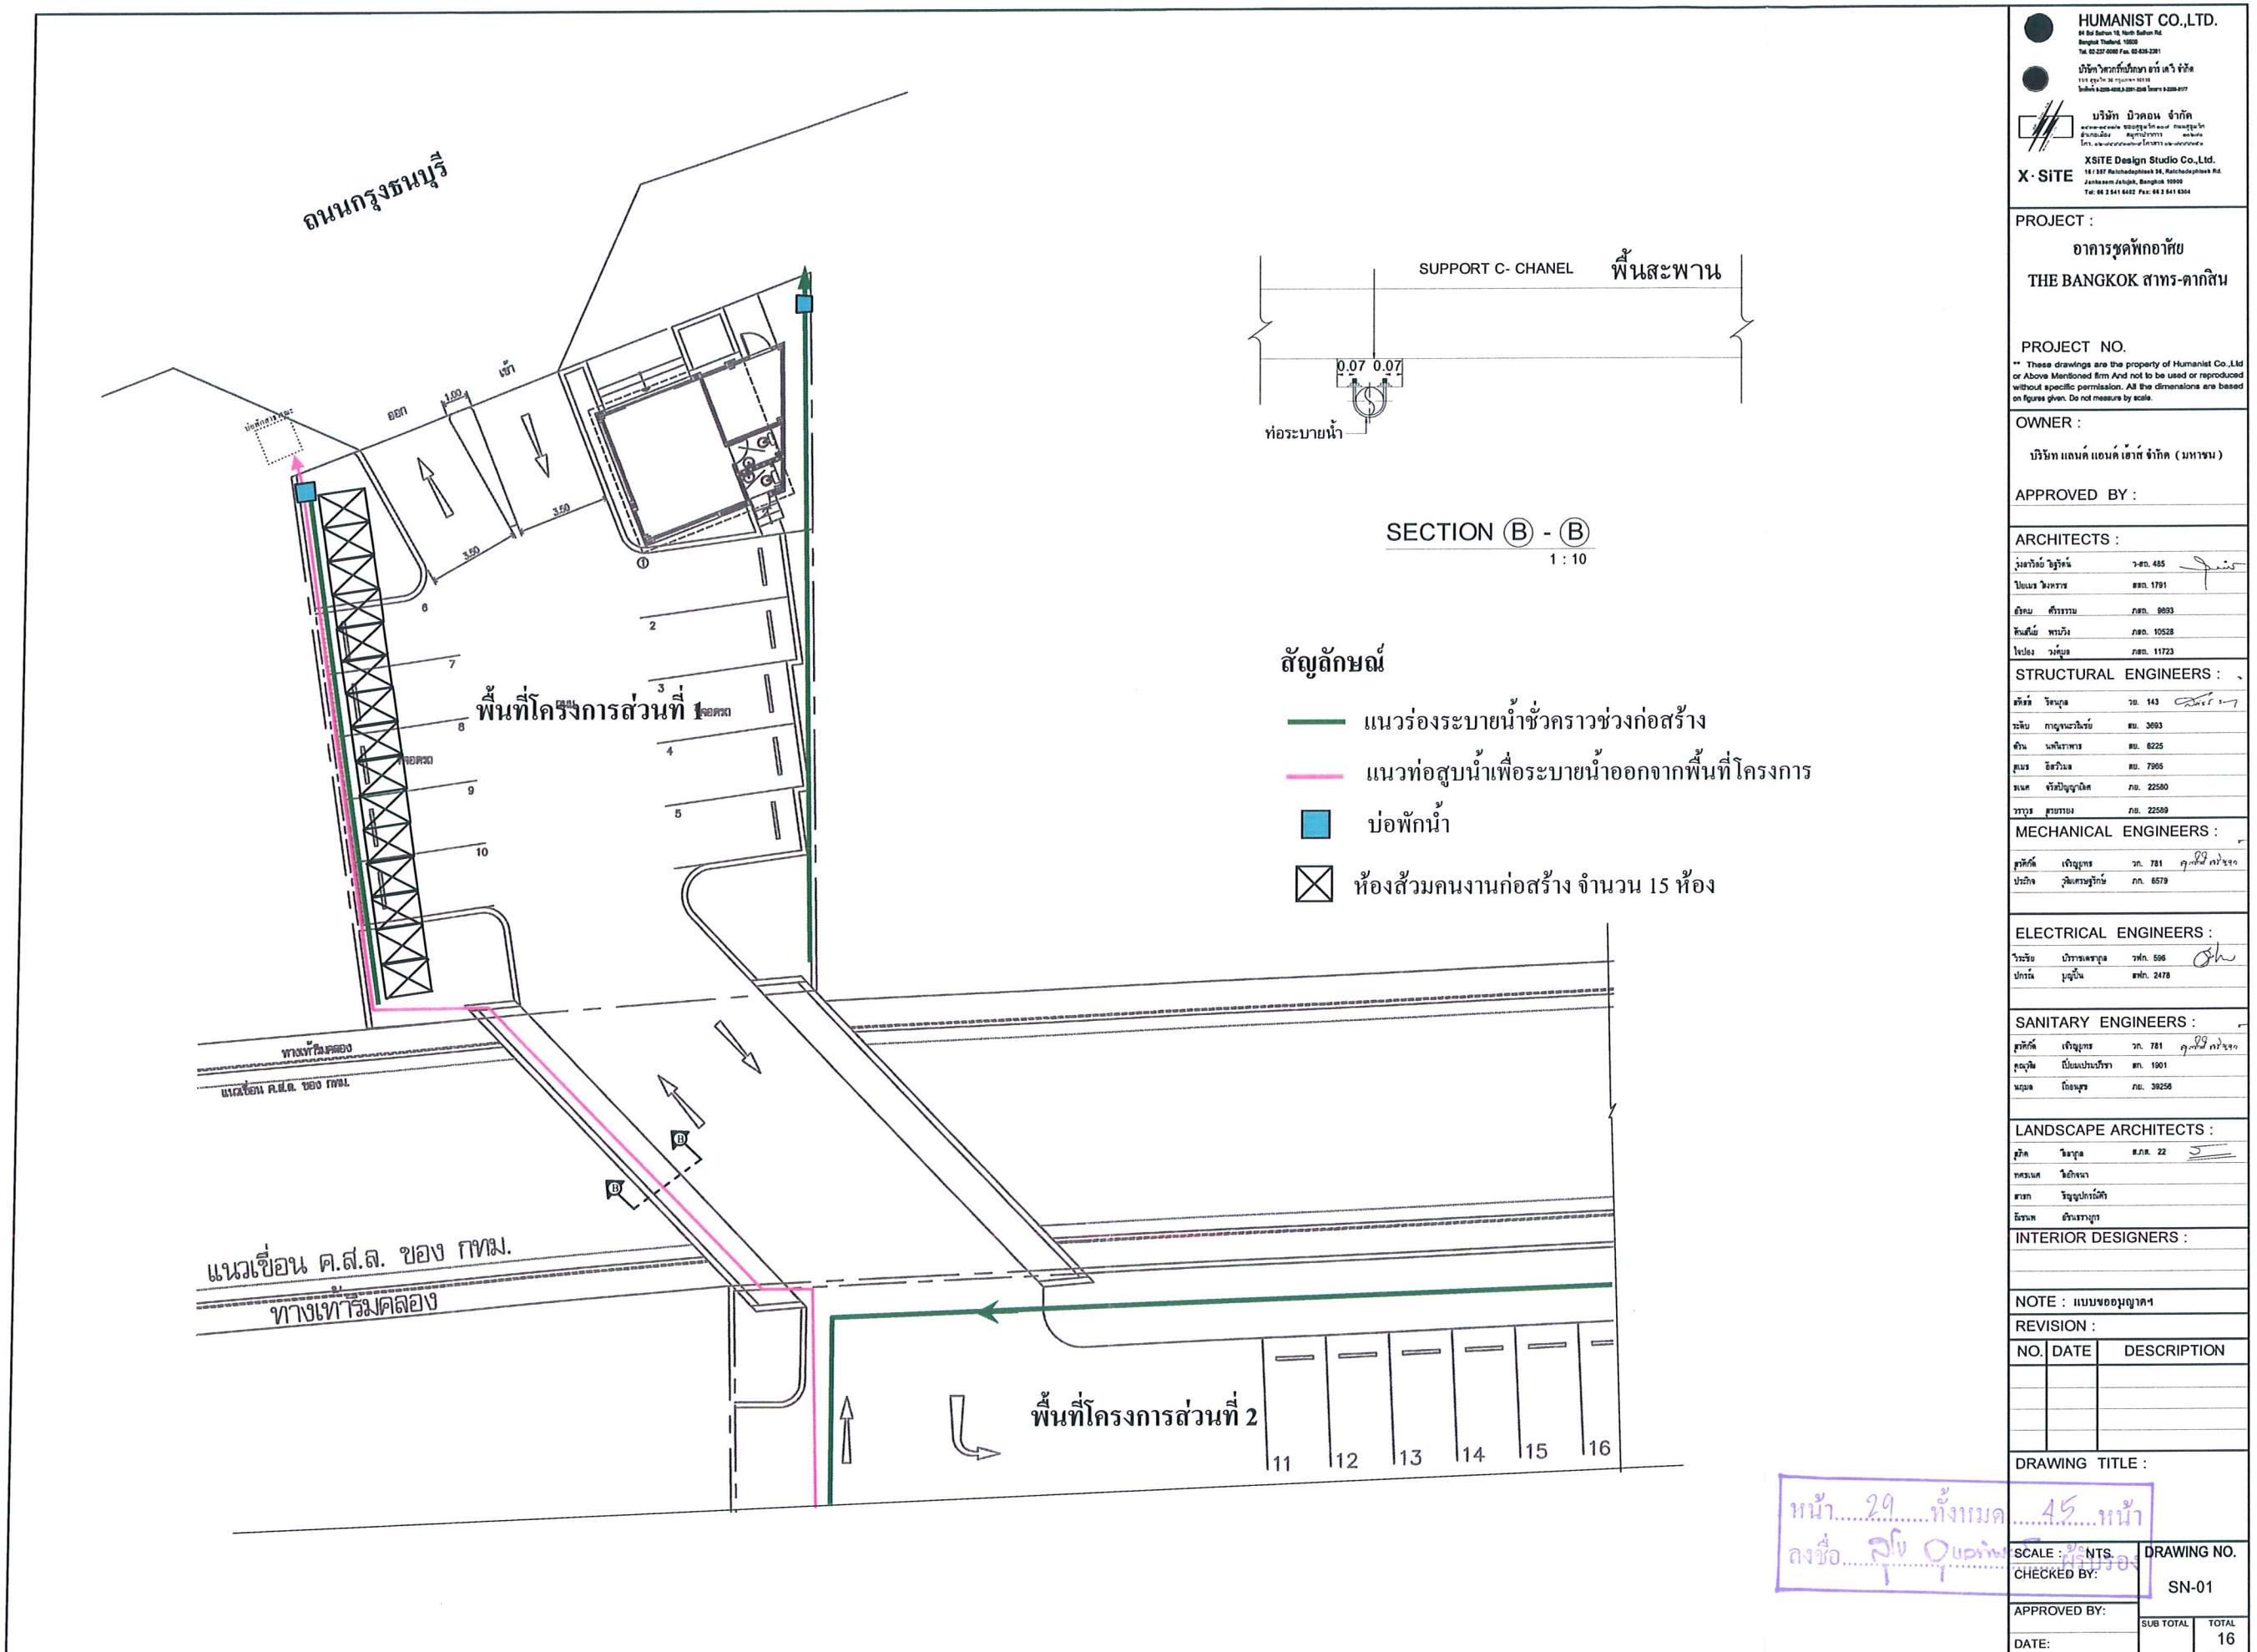

รูปที่ 1 แบบแปลนและภาพตัดขวางของแนวท่อระบายน้ำฝน บริเวณสะพานข้ามคลองตันใหญ่ (ช่วงก่อสร้าง)

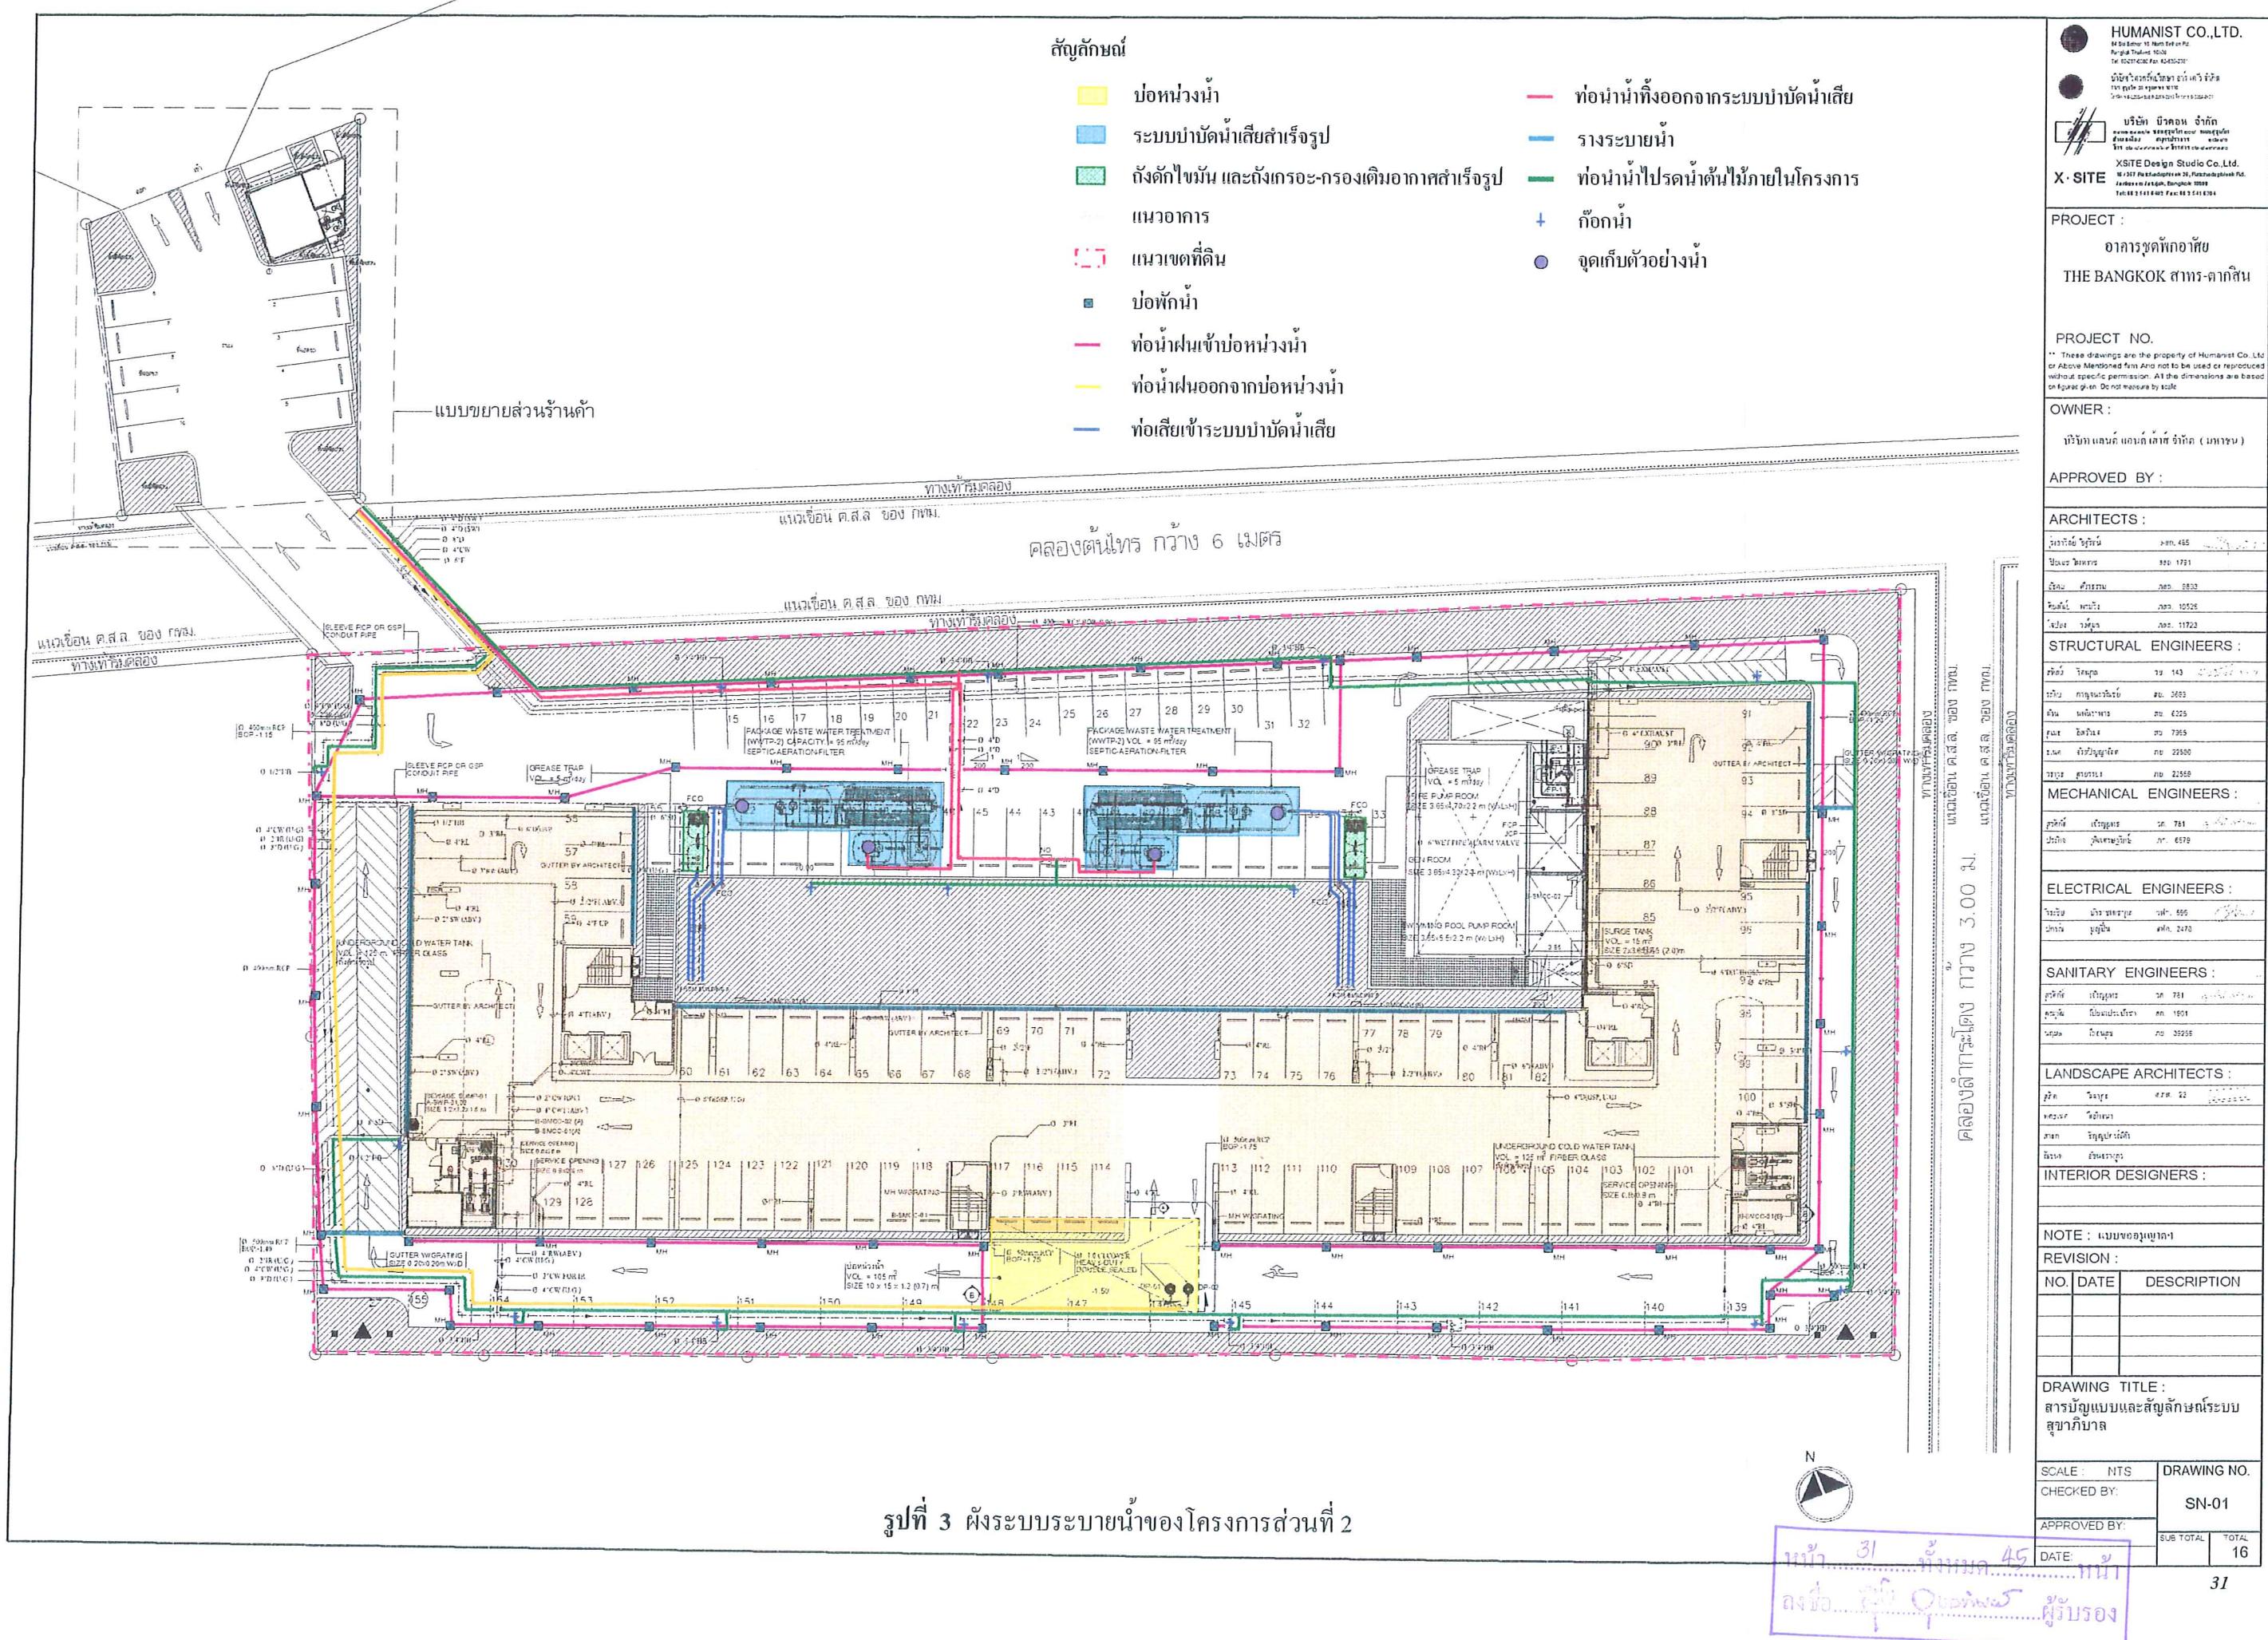

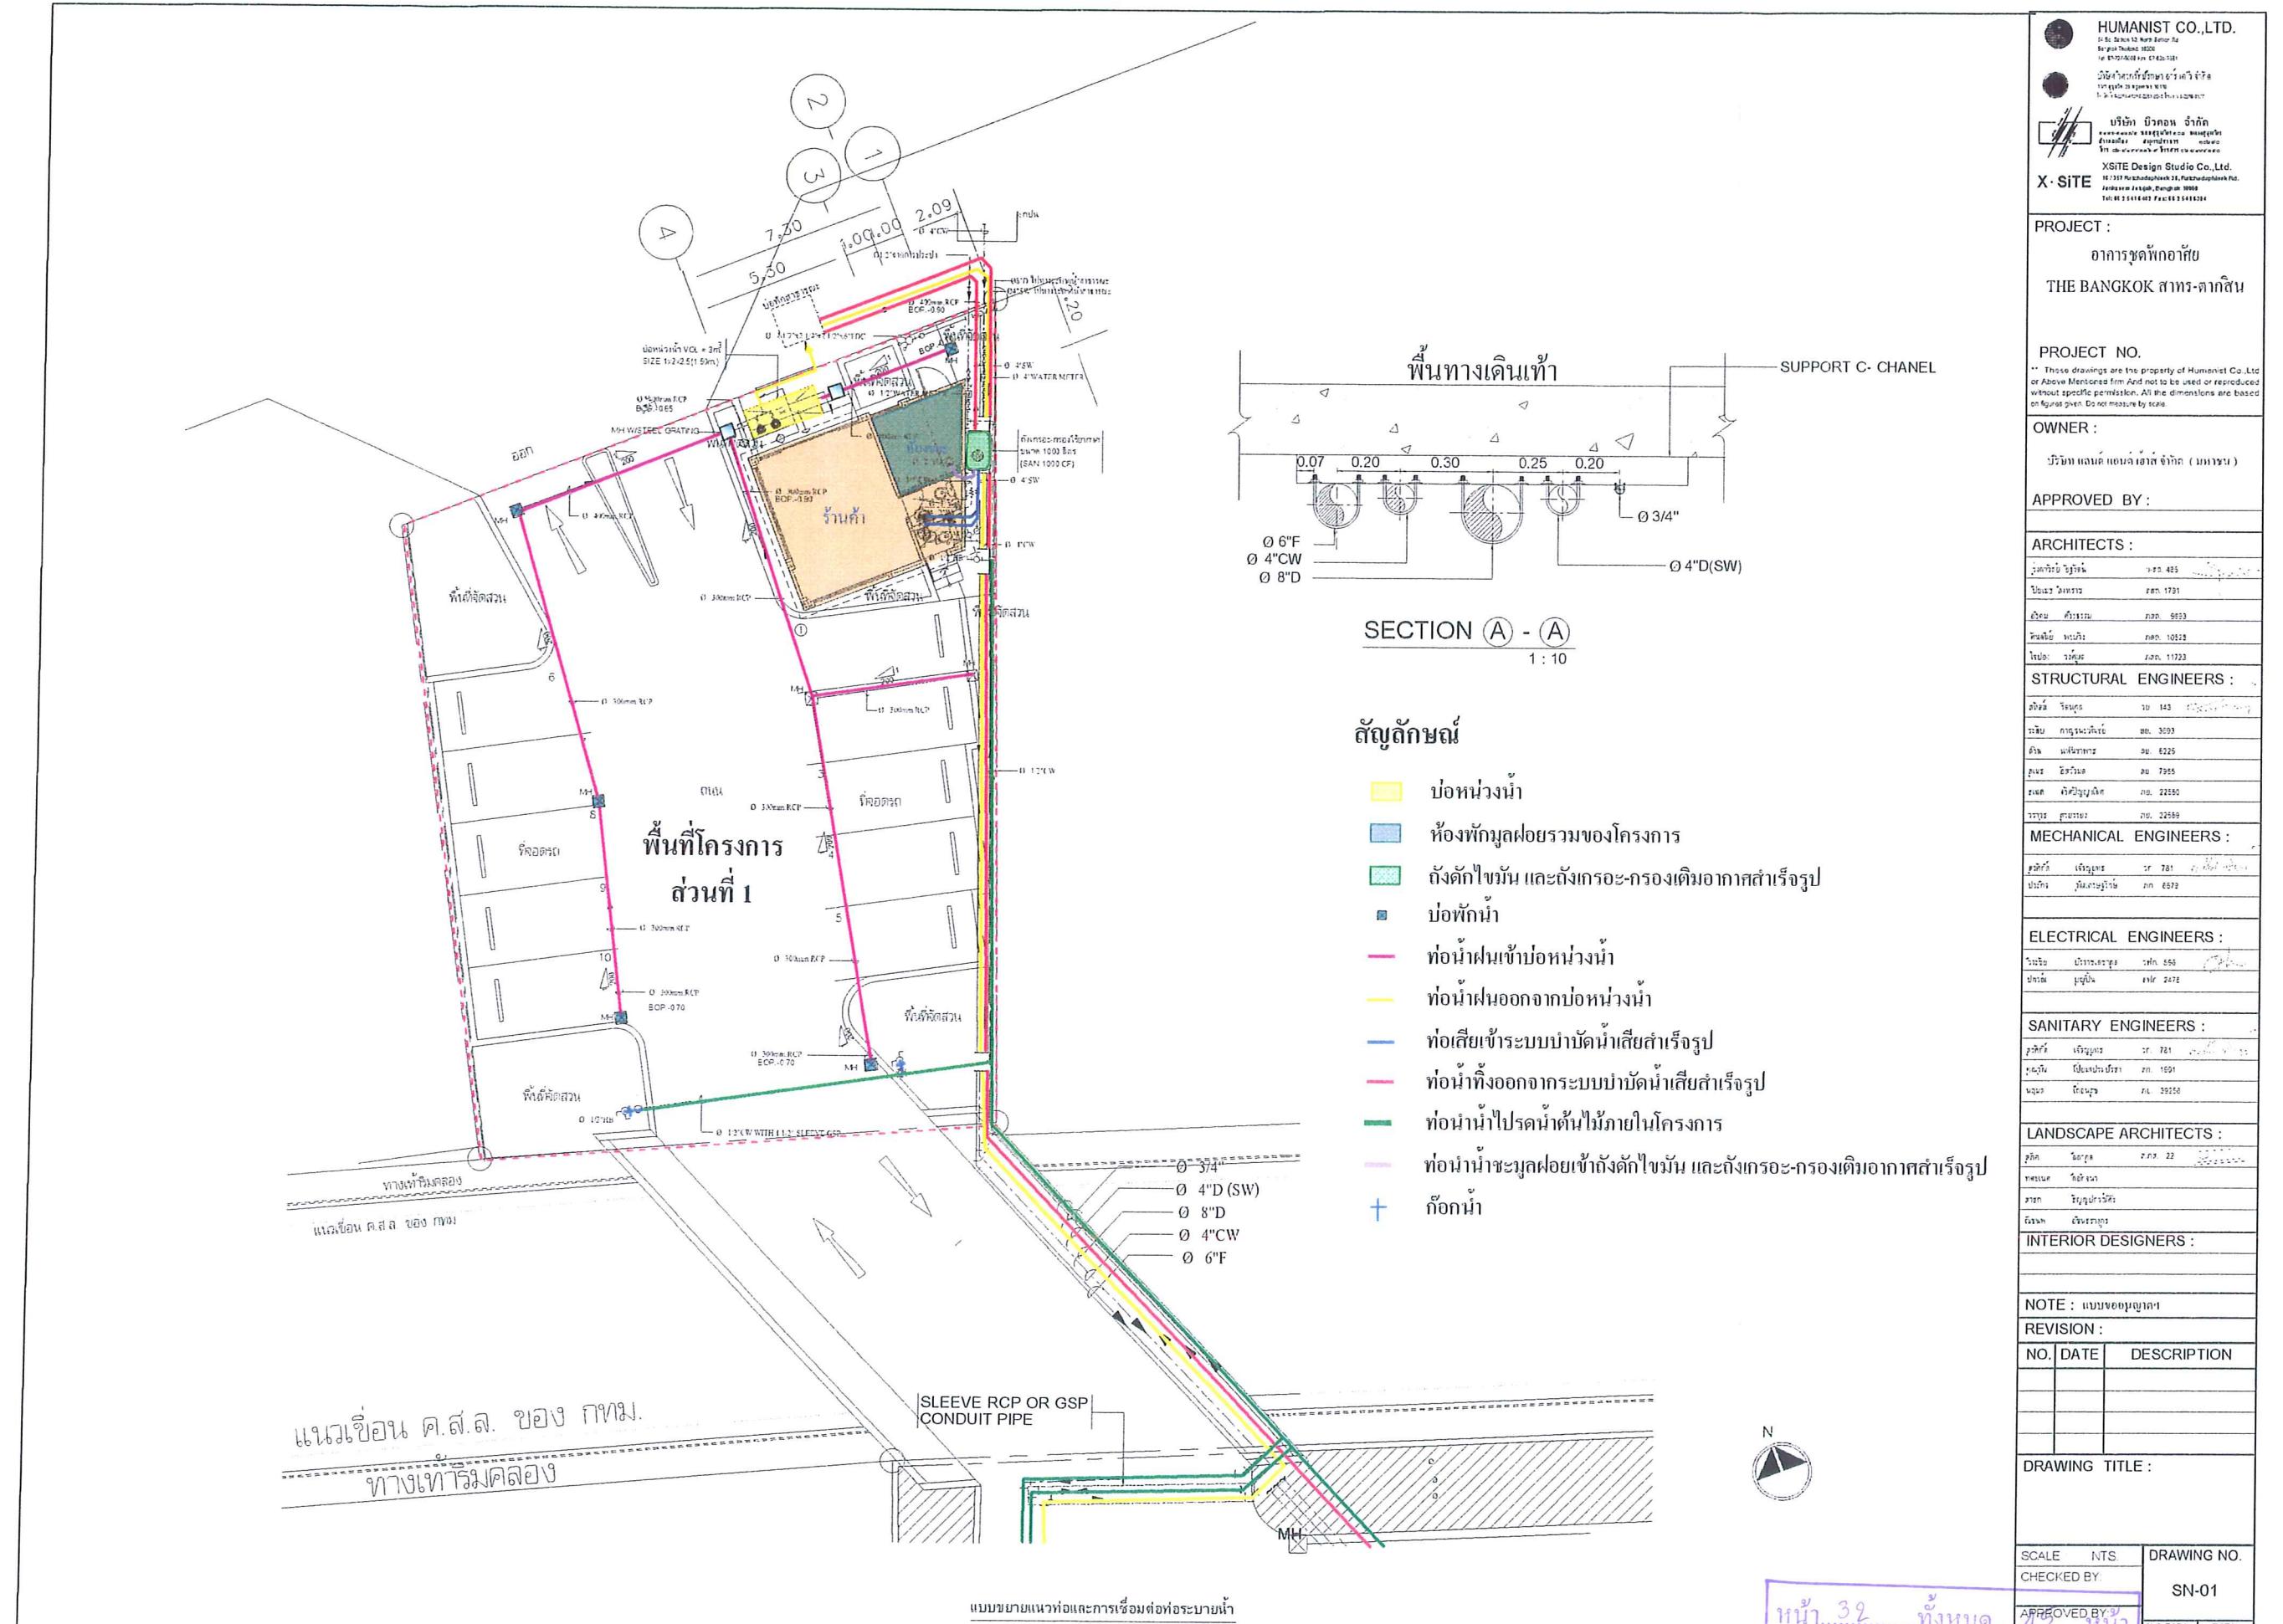

รูปที่ 4 ผังระบบระบายน้ำของโครงการส่วนที่ 1



HUMANIST CO., LTD.

PROJECT:

THE BANGKOK THAI-AMERICAN

PROJECT NO. *None*

一一一

卷之三

STRUCTURAL ENGINEERS :	
Mr. S. S. Raghavendra Rao	Rs. 143/-
Mr. B. Venkateswaran	Rs. 203/-
Mr. K. Venkateswaran	Rs. 203/-
Mr. T. Venkateswaran	Rs. 203/-
Mr. V. Venkateswaran	Rs. 203/-
Mr. S. Venkateswaran	Rs. 203/-
Mr. S. Venkateswaran	Rs. 203/-

MECHANICAL ENGINEERS :	
Mr. S. S. Raghavendra Rao	Rs. 143/-
Mr. B. Venkateswaran	Rs. 203/-
Mr. K. Venkateswaran	Rs. 203/-
Mr. T. Venkateswaran	Rs. 203/-
Mr. V. Venkateswaran	Rs. 203/-
Mr. S. Venkateswaran	Rs. 203/-
Mr. S. Venkateswaran	Rs. 203/-

ELECTRICAL ENGINEERS :
VOLUME 11 NO. 1

SAINTY ENGINEERS :
Mumbai २०१९

LANDSCAPE ARCHITECTS :
INTERIOR DESIGNERS :


NOTE : www.ezgraph.com
REVISION :


DRAWING TITLE:

DRAWING NO.	SUB TOTAL		TOTAL
CALL.:	RECHECKED BY:	APPROVED BY:	DATE:

1 : 150

卷之三

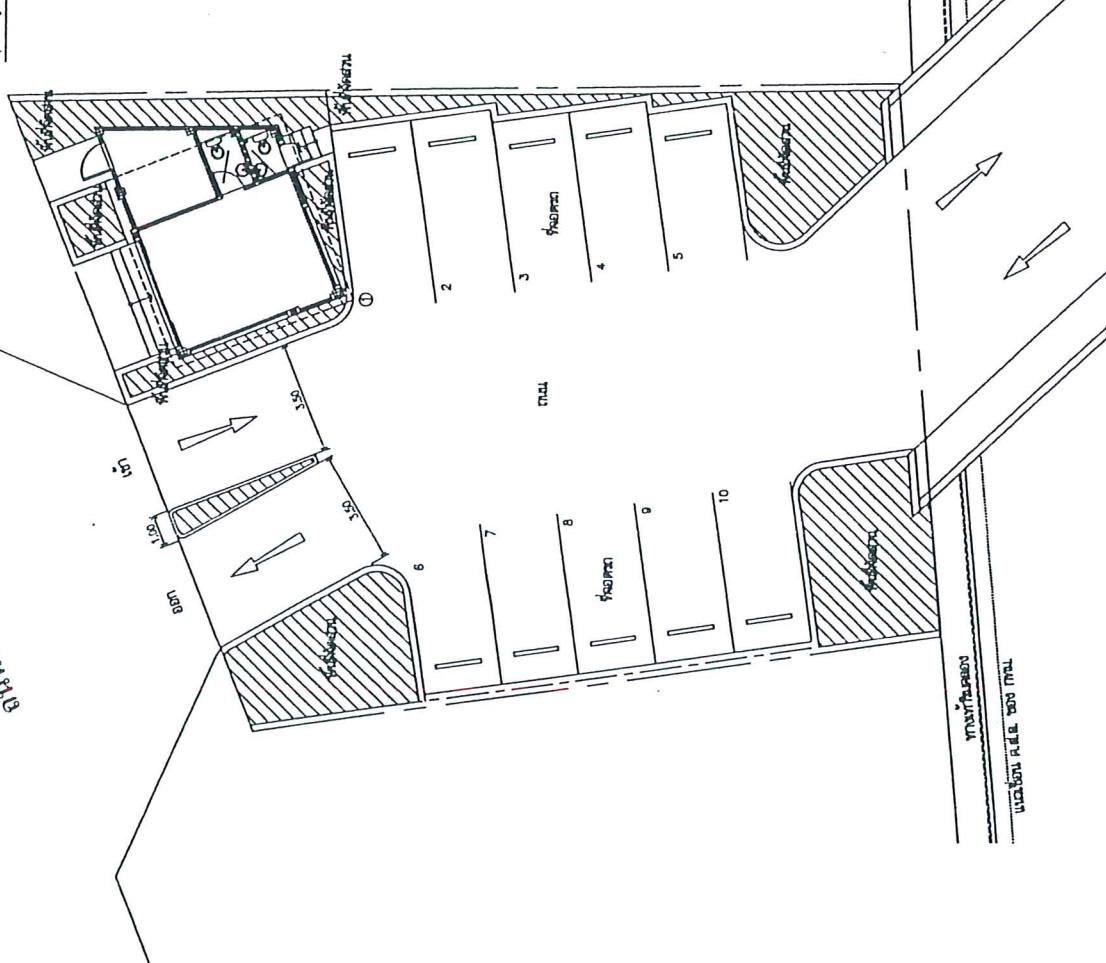

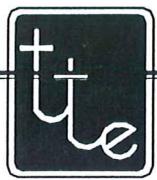

thai thai engineers co., ltd.

Environmental Engineers - Consultants

5/ 235 Tesaban Songkloe Road, Lad Yao, Jatujak, Bangkok 10900
Tel. 0-2196-2140-3 Fax : 0-2196-2144

ภาคพนวกที่ 1

พื้นที่สีเขียว

หน้า 34 ทั้งหมด 45 หน้า
ลักษณะ... ดิน ดินเหนียว ผู้รับรอง

โครงการ อาคารชุดพักอาศัย The Bangkok สาทร - ดาวสิน

PROJECT :
สถานีเชื่อมพื้นที่ชั้น
THE BANGKOK ฟาร์-ท่าลิน

PROJECT NO.

These drawings are the property of Humanist Co., Ltd.
or Above Mentioned Firm And not to be used or reproduced
without specific permission. All the dimensions are based
on figures given. Do not measure by scale.

OWNER :

บริษัท มนต์มนต์ จำกัด

APPROVED BY :

ARCHITECTS :

นายพันธ์ พิมาน	ก. 02- 485
นาย วิวัฒน์	ก. 02- 1291
นาย วิวัฒน์	ก. 02- 8993
นาย พานิช	ก. 02- 10528
นาย พานิช	ก. 02- 11723

STRUCTURAL ENGINEERS :

นาย พันธ์ พิมาน	ก. 02- 143
นาย พันธ์ พิมาน	ก. 02- 3993
นาย พันธ์ พิมาน	ก. 02- 8225
นาย พันธ์ พิมาน	ก. 02- 7865
นาย พันธ์ พิมาน	ก. 02- 22583
นาย พันธ์ พิมาน	ก. 02- 22583

MECHANICAL ENGINEERS :

นาย พันธ์ พิมาน	ก. 02- 781
นาย พันธ์ พิมาน	ก. 02- 6570

ELECTRICAL ENGINEERS :

นาย พันธ์ พิมาน	ก. 02- 508
นาย พันธ์ พิมาน	ก. 02- 2478

SANITARY ENGINEERS :

นาย พันธ์ พิมาน	ก. 02- 701
นาย พันธ์ พิมาน	ก. 02- 1901
นาย พันธ์ พิมาน	ก. 02- 39250

LANDSCAPE ARCHITECTS :

นาย พันธ์ พิมาน	ก. 02- 22
นาย พันธ์ พิมาน	ก. 02- 1901
นาย พันธ์ พิมาน	ก. 02- 39250

INTERIOR DESIGNERS :

นาย พันธ์ พิมาน	ก. 02- 22
-----------------	-----------

NOTE : แบบขออนุมัติ

REVISION :

NO.	DATE	DESCRIPTION

DRAWING TITLE :
GREEN AREA
GROUND FLOOR PLAN

SCALE : 1:400 DRAWING NO.

LA-01

CHECKED BY:


DATE:

APPROVED BY:


DATE:

SUB TOTAL

TOTAL

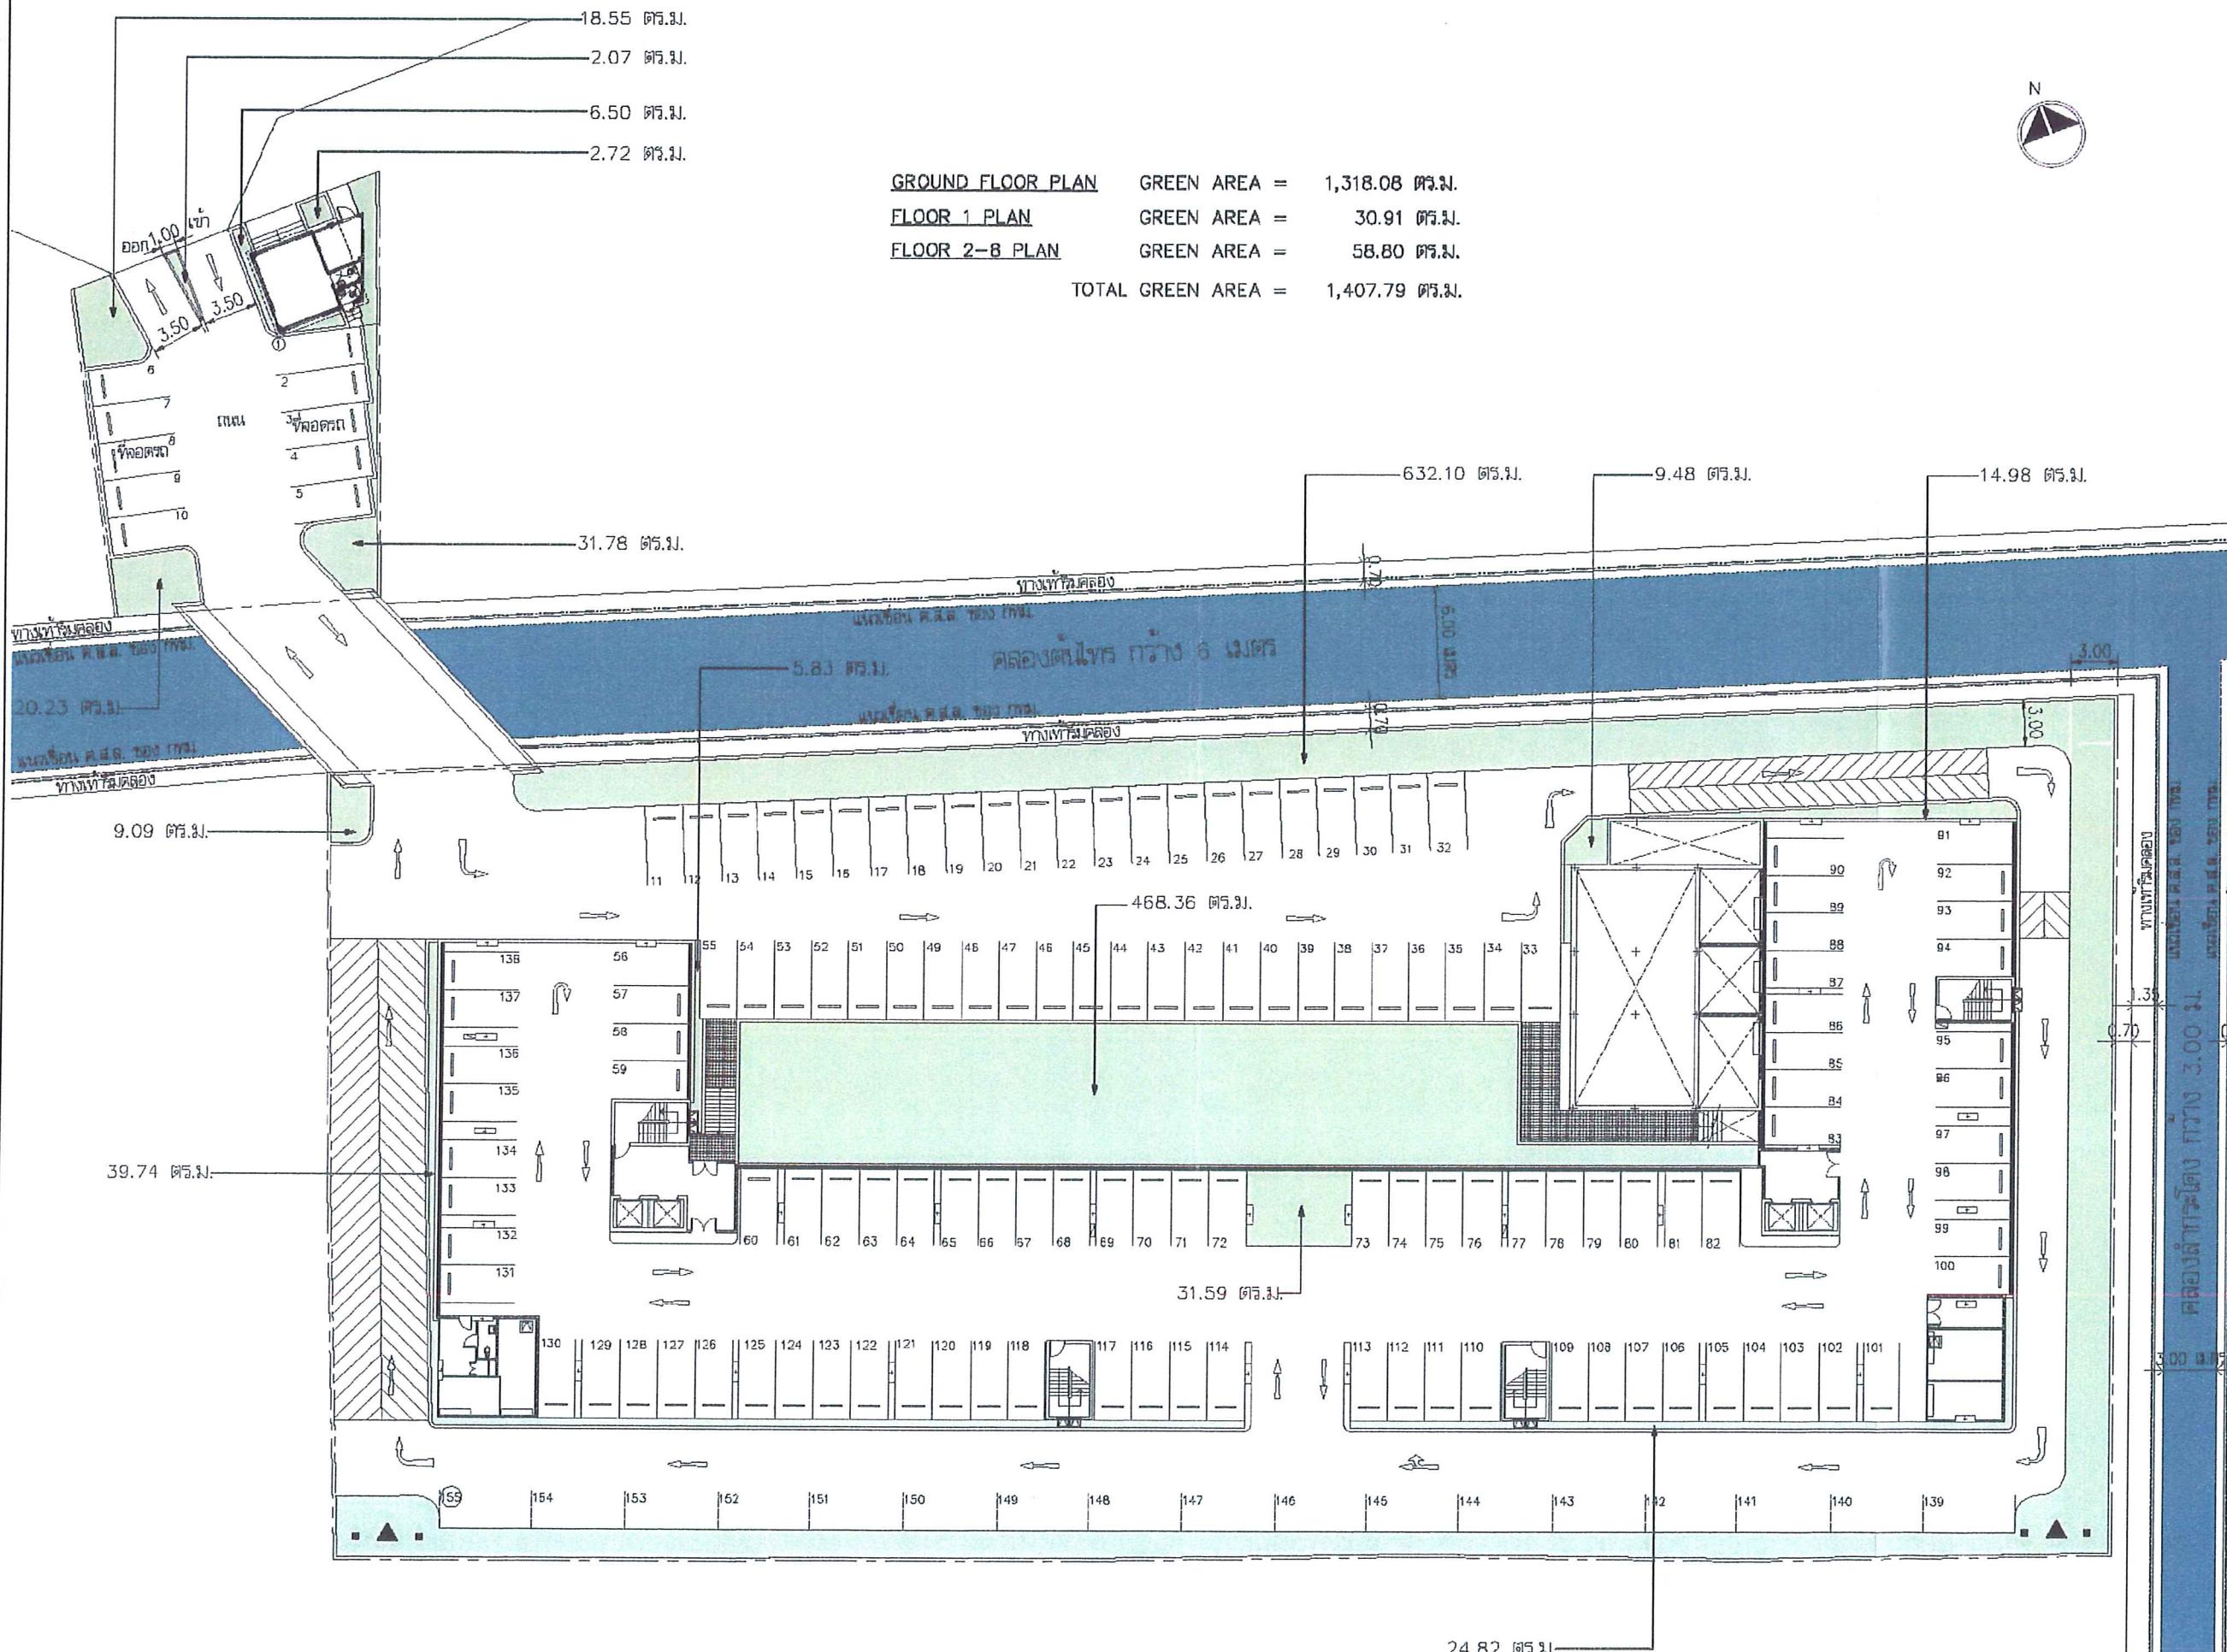


รูปที่ ผ.1 ผังแสดงพื้นที่การจัดภูมิสถาปัตย์บริเวณภายนอกอาคาร

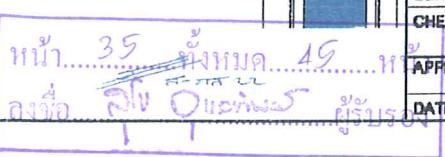หน้า 35 ทั้งหมด 15
ลงนาม 



GROUND FLOOR PLAN GREEN AREA = 1,318.08 ตร.ม.
FLOOR 1 PLAN GREEN AREA = 30.91 ตร.ม.
FLOOR 2-8 PLAN GREEN AREA = 58.80 ตร.ม.
TOTAL GREEN AREA = 1,407.79 ตร.ม.

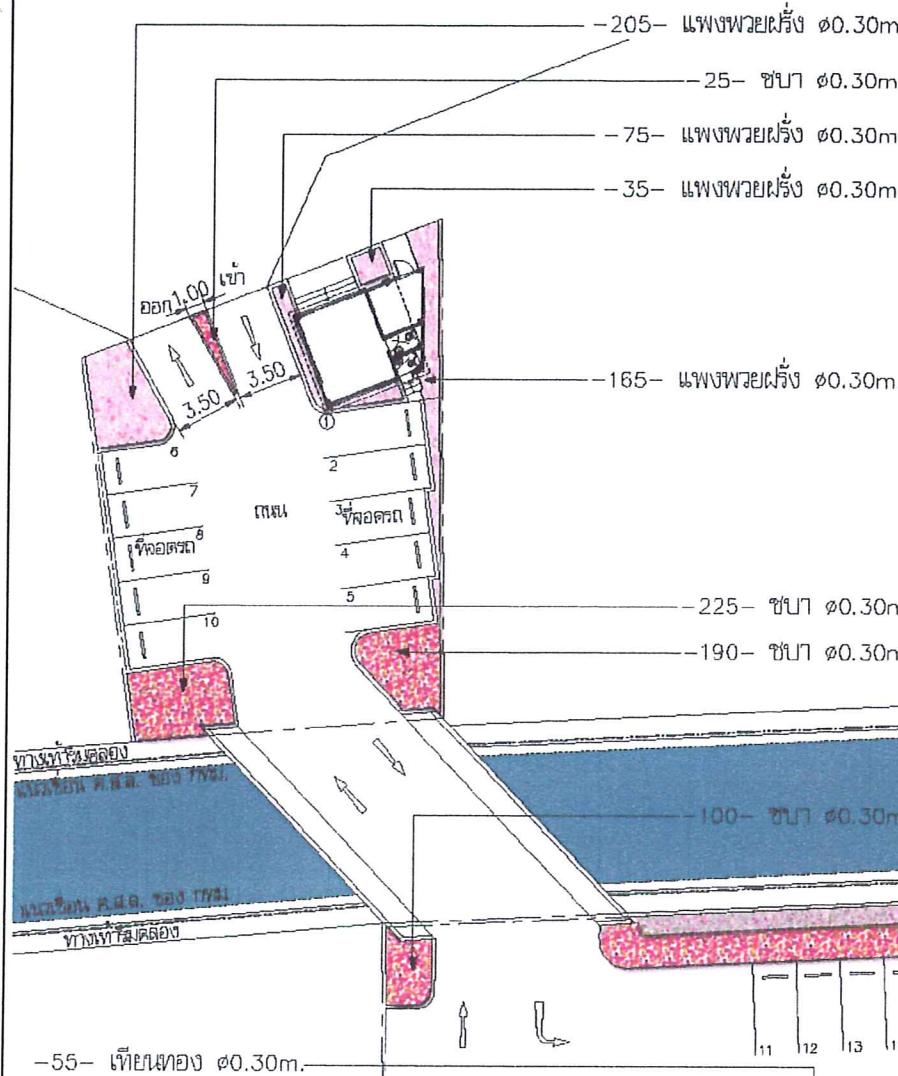

-3,756- ดาวร่อง ⌀0.30m.

-120- ช่อง ⌀0.30m.

-9,475- แมงพวยฝั่ง ⌀0.30m.

-320- ดูด ⌀0.80m.

-166- เทียนห้อง ⌀0.30m.

-105- เทียนห้อง ⌀0.30m.

-55- เทียนห้อง ⌀0.30m.

-140- ดูด ⌀0.80m.

-350- ทางกรดออก ⌀0.30m.

-91- ช่อง ⌀0.30m.

-92- ช่อง ⌀0.30m.

-93- ช่อง ⌀0.30m.

-94- ช่อง ⌀0.30m.

-95- ช่อง ⌀0.30m.

-96- ช่อง ⌀0.30m.

-97- ช่อง ⌀0.30m.

-98- ช่อง ⌀0.30m.

-99- ช่อง ⌀0.30m.

-100- ช่อง ⌀0.30m.

-113- ช่อง ⌀0.30m.

-112- ช่อง ⌀0.30m.

-111- ช่อง ⌀0.30m.

-109- ช่อง ⌀0.30m.

-108- ช่อง ⌀0.30m.

-107- ช่อง ⌀0.30m.

-106- ช่อง ⌀0.30m.

-105- ช่อง ⌀0.30m.

-104- ช่อง ⌀0.30m.

-103- ช่อง ⌀0.30m.

-102- ช่อง ⌀0.30m.

-101- ช่อง ⌀0.30m.

-142- ช่อง ⌀0.30m.

-141- ช่อง ⌀0.30m.

-140- ช่อง ⌀0.30m.

-139- ช่อง ⌀0.30m.

-145- ช่อง ⌀0.30m.

-146- ช่อง ⌀0.30m.

-147- ช่อง ⌀0.30m.

-219- ช่อง ⌀0.30m.

หมายเหตุ : ขนาดที่ระบุมาเป็นมิลลิเมตร
revision :
No. Date Description

DRAWING TITLE : SHRUB GROUND FLOOR PLAN

SCALE : 1:400 DRAWING NO. LA-04
CHECKED BY:
APPROVED BY:
SUB TOTAL TOTAL
DATE:

รูปที่ ผ.2 ผังแสดงไม้ทุ่นบริเวณภายนอกอาคาร

PROJECT :

อาคารชุดพักอาศัย
THE BANGKOK สำนัก-ภาคล้าน

PROJECT NO.:

These drawings are the property of Humanist Co.,Ltd.
Or Above Mentioned firm And not to be used or reproduced
without specific permission. All the dimensions are based
on figures given. Do not measure by scale.

OWNER :

บริษัท มนต์มนต์ จำกัด

APPROVED BY :

ARCHITECTS :

นายพันธุ์ บุญศรี ผู้ออกแบบ 1-2-3-405
อนันต์ ธรรมรงค์ ผู้ออกแบบ 1-2-3-1791
พีระพันธุ์ พัฒนา ผู้ออกแบบ 1-2-3-883
ภานุส์ อาษา ผู้ออกแบบ 1-2-3-10528
นิตยา วงศ์ ผู้ออกแบบ 1-2-3-11723

STRUCTURAL ENGINEERS :

นายพันธุ์ บุญศรี ผู้ออกแบบ 1-2-3-143
อนันต์ ธรรมรงค์ ผู้ออกแบบ 1-2-3-393
พีระพันธุ์ พัฒนา ผู้ออกแบบ 1-2-3-6225
ภานุส์ อาษา ผู้ออกแบบ 1-2-3-7805
นาย ชัยวุฒิ วงศ์ ผู้ออกแบบ 1-2-3-22500
นิตยา วงศ์ ผู้ออกแบบ 1-2-3-21589

MECHANICAL ENGINEERS :

นายพันธุ์ บุญศรี ผู้ออกแบบ 1-2-3-781
อนันต์ ธรรมรงค์ ผู้ออกแบบ 1-2-3-6570

ELECTRICAL ENGINEERS :
นายพันธุ์ บุญศรี ผู้ออกแบบ 1-2-3-508
อนันต์ ธรรมรงค์ ผู้ออกแบบ 1-2-3-2470

SANITARY ENGINEERS :
นายพันธุ์ บุญศรี ผู้ออกแบบ 1-2-3-701
อนันต์ ธรรมรงค์ ผู้ออกแบบ 1-2-3-1501
พีระพันธุ์ พัฒนา ผู้ออกแบบ 1-2-3-39250

LANDSCAPE ARCHITECTS :
นายพันธุ์ บุญศรี ผู้ออกแบบ 1-2-3-22
อนันต์ ธรรมรงค์ ผู้ออกแบบ 1-2-3-100
พีระพันธุ์ พัฒนา ผู้ออกแบบ 1-2-3-100
ภานุส์ อาษา ผู้ออกแบบ 1-2-3-100

INTERIOR DESIGNERS :

NOTE : หมายเหตุ


REVISION :

NO.	DATE	DESCRIPTION


DRAWING TITLE :
TREE AREA
GROUND FLOOR PLAN

SCALE : 1:400 DRAWING NO.
CHECKED BY: LA-05

APPROVED BY:
SUB TOTAL TOTAL
DATE:

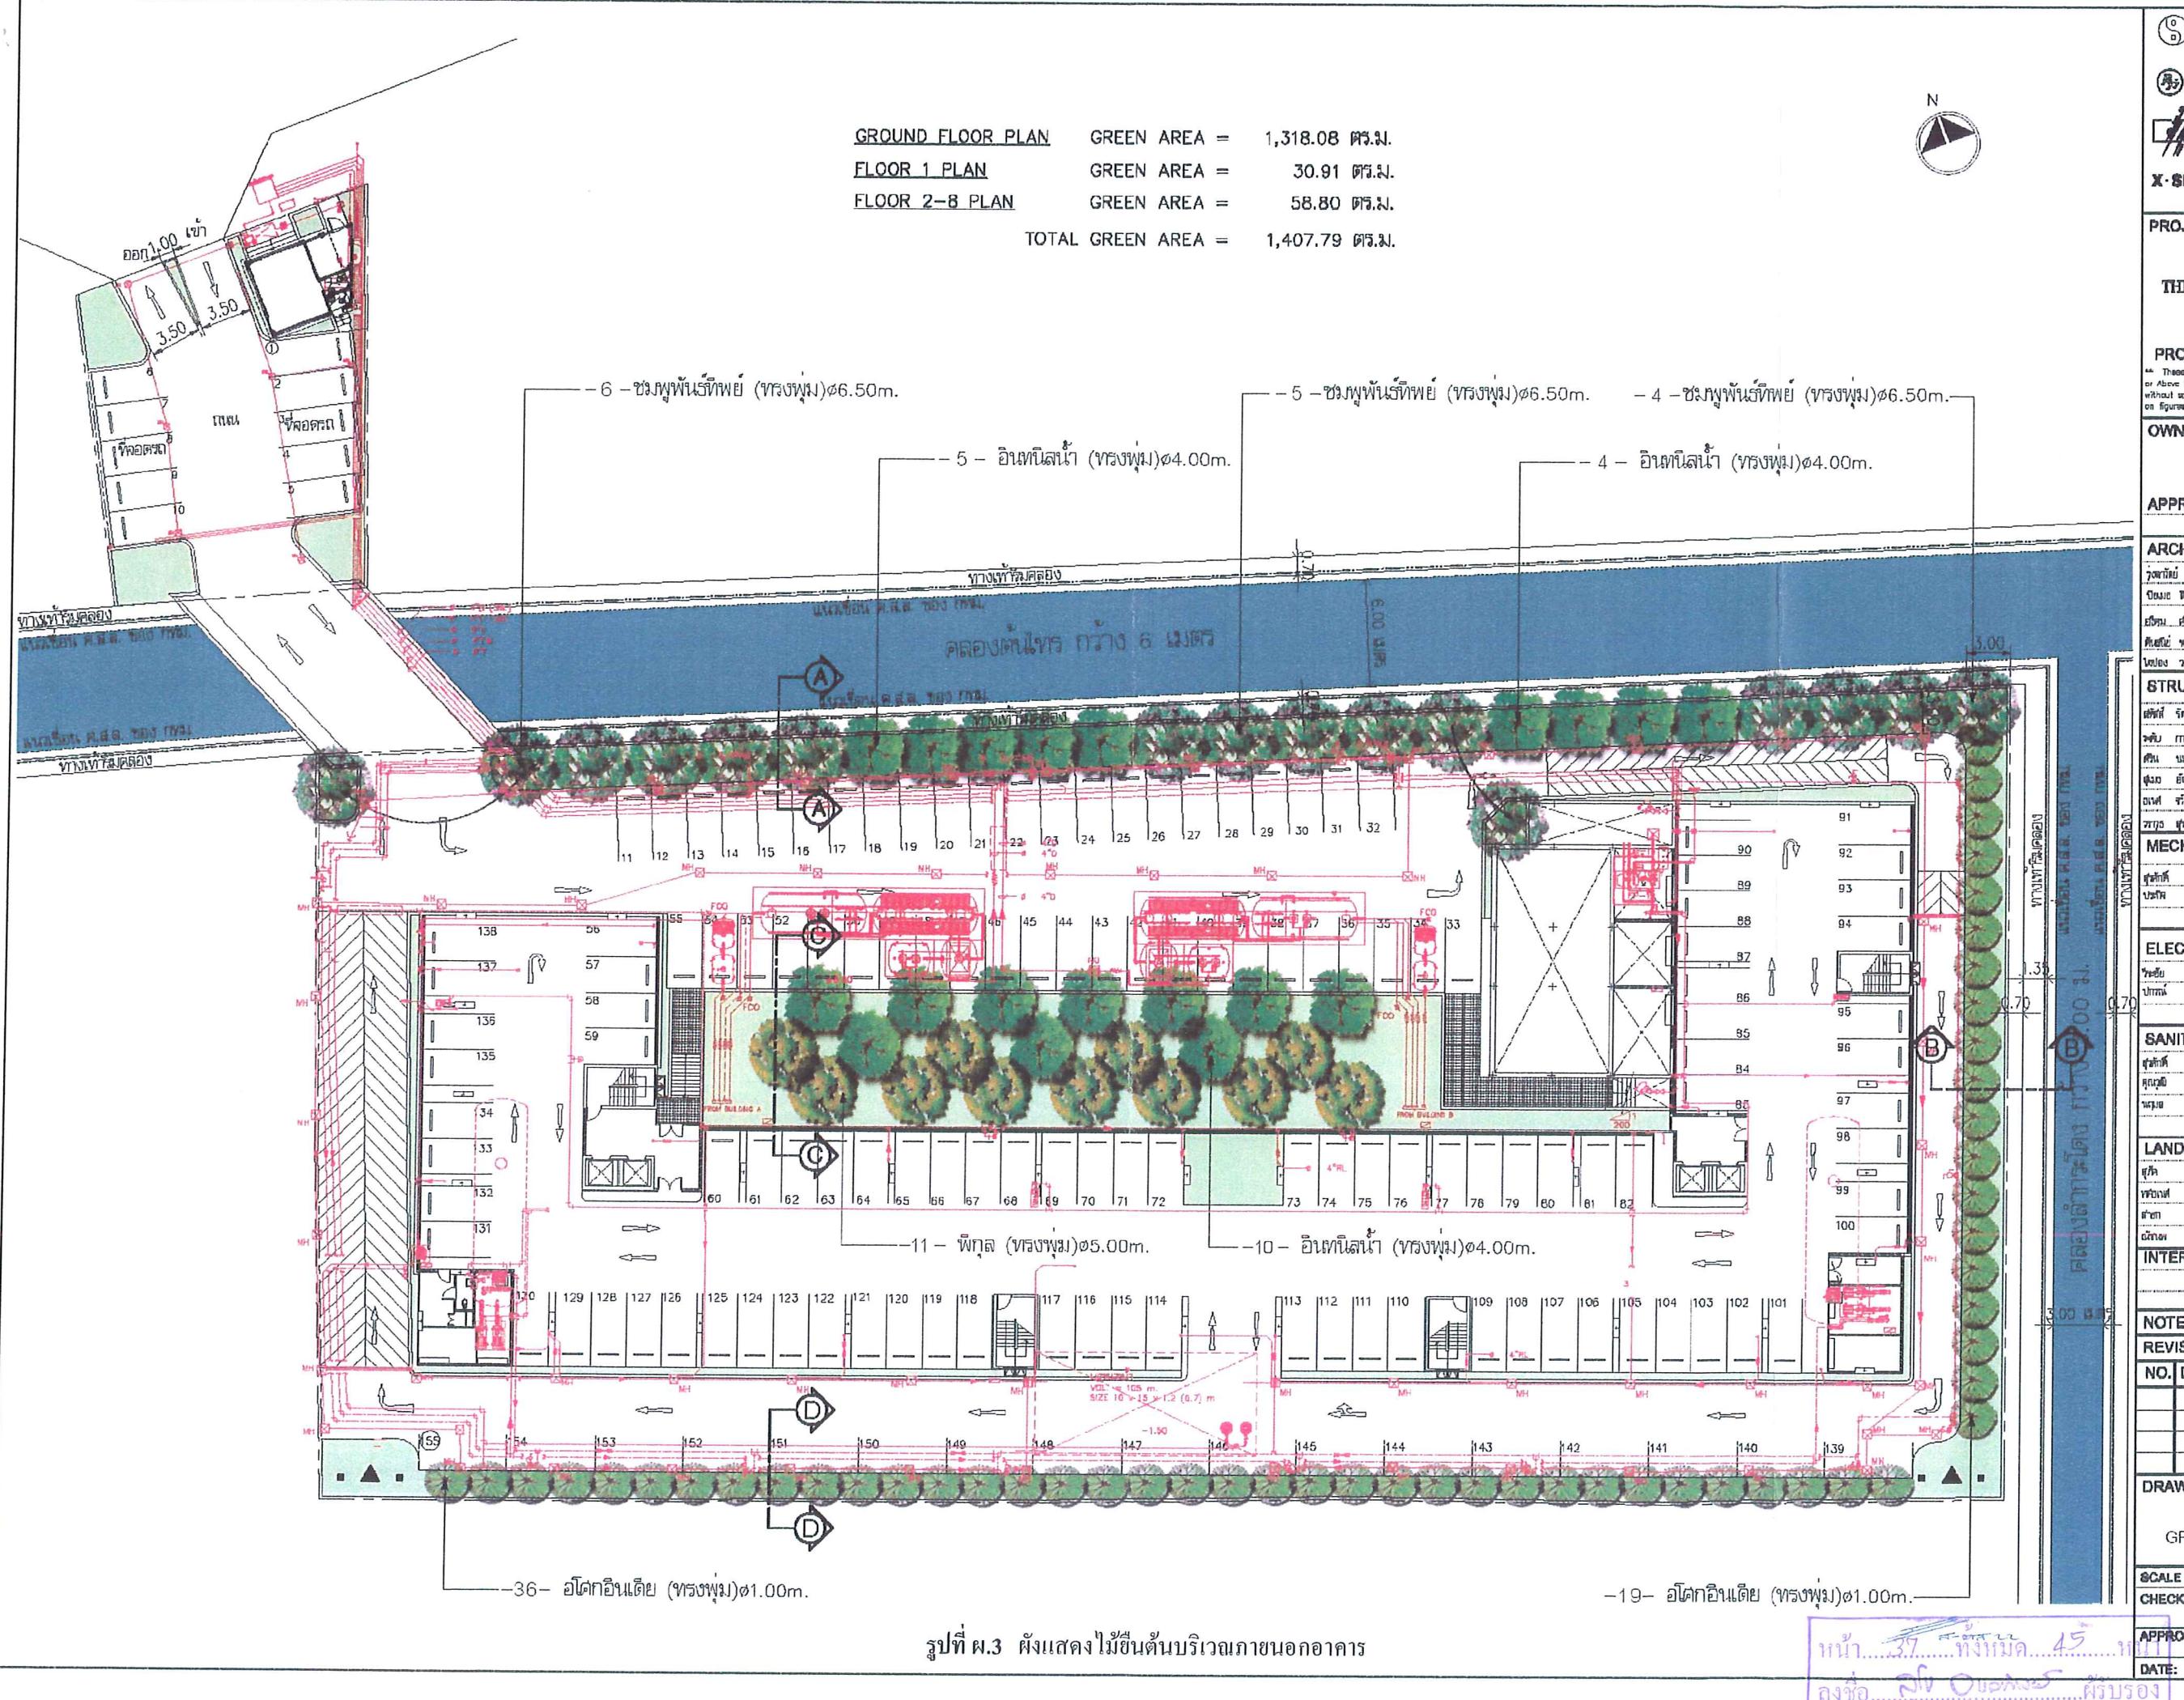

GROUND FLOOR PLAN GREEN AREA = 1,318.08 ตร.ม.
FLOOR 1 PLAN GREEN AREA = 30.91 ตร.ม.
FLOOR 2-8 PLAN GREEN AREA = 58.80 ตร.ม.
TOTAL GREEN AREA = 1,407.79 ตร.ม.

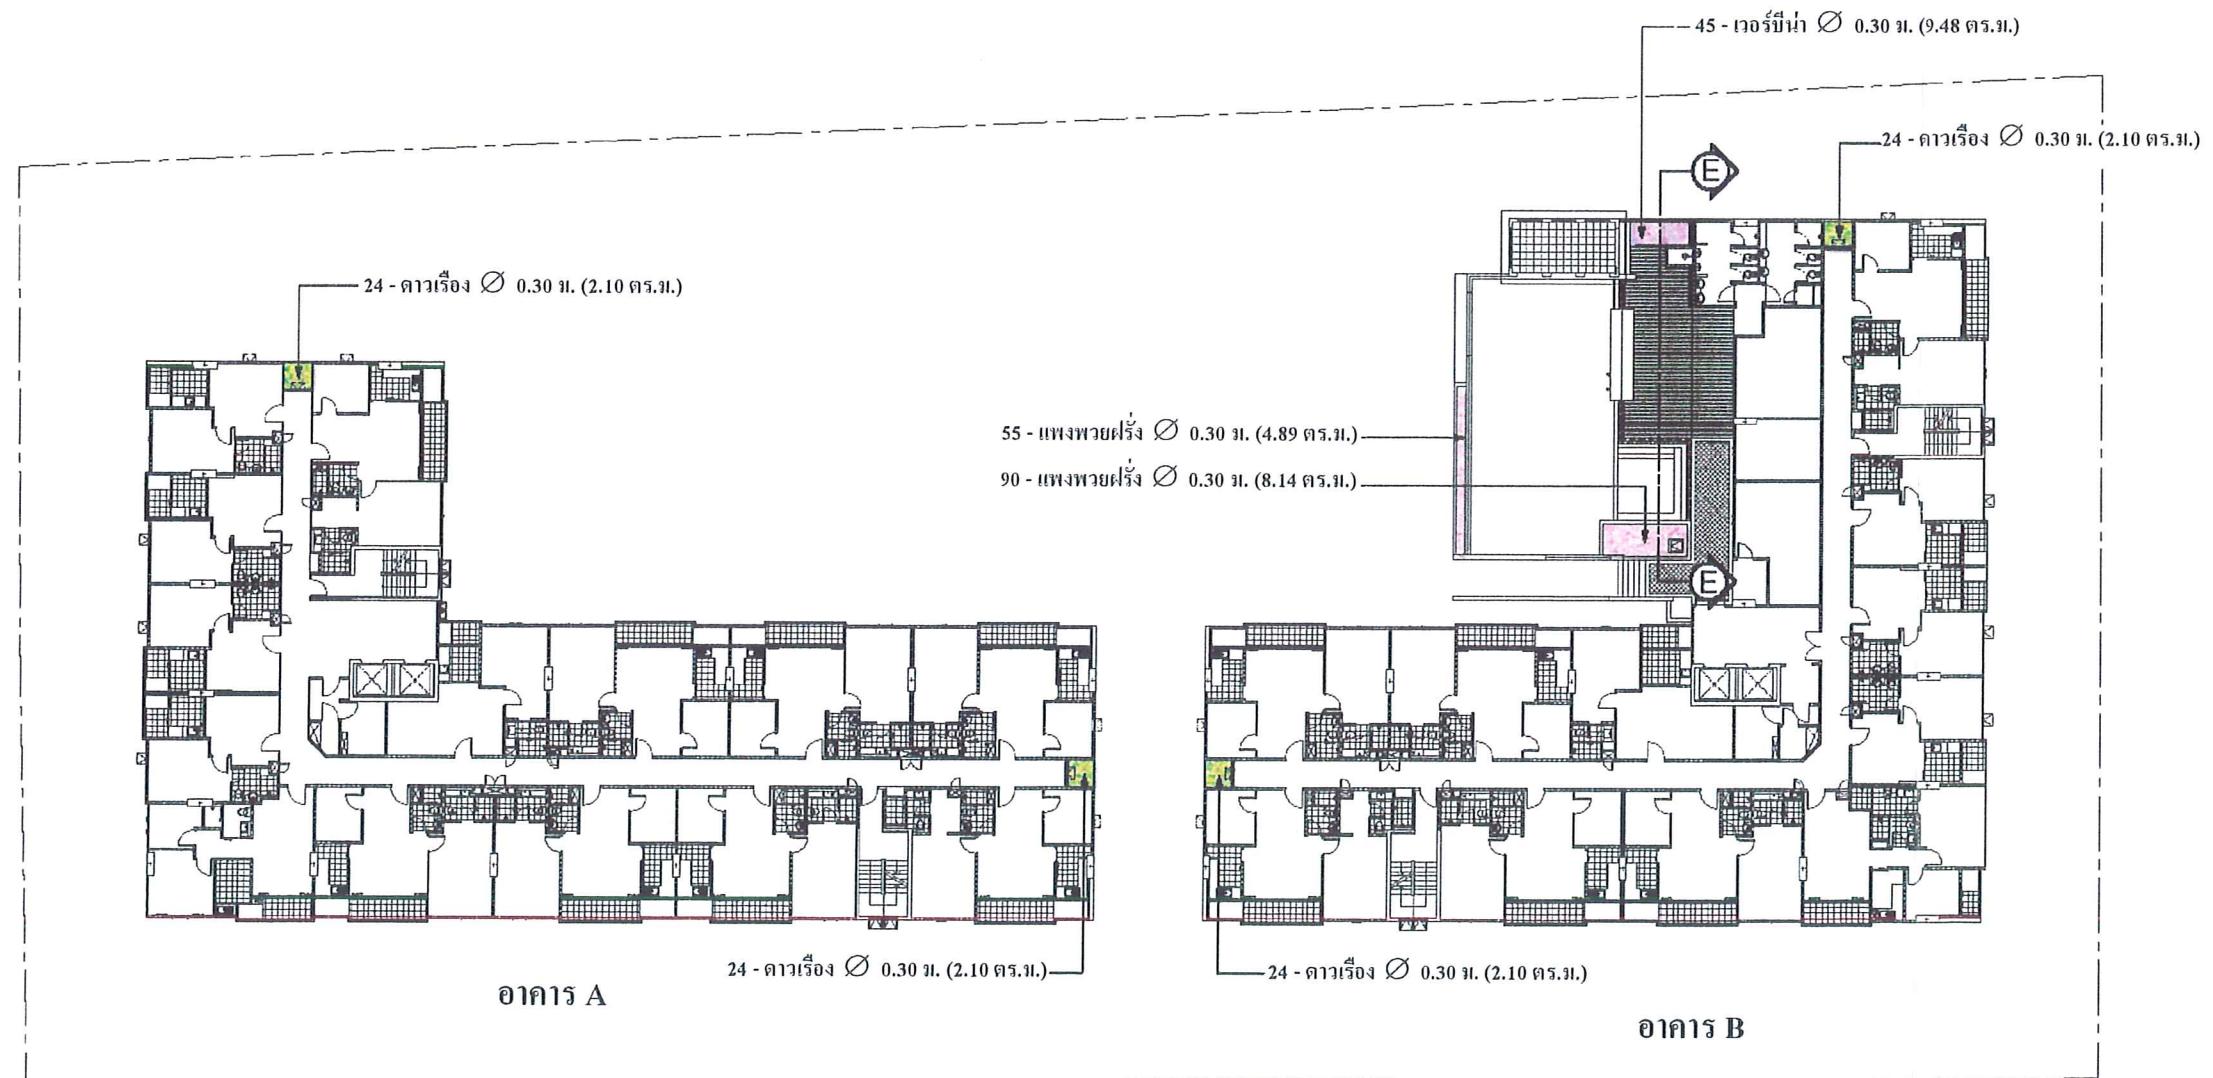

HUMANIST CO., LTD.
 44 Soi Sathorn 10, Nana, Bangkok 10110
 Tel: 02-237-0100 Fax: 02-238-1331
 บริษัทมนุษย์สัมมา จำกัด จำกัด
 10110 กรุงเทพฯ ประเทศไทย
X-SITE Design Studio Co.,Ltd.
 61/102 Rama 9 Road, Bangkok 10110
 Tel: 02 2 661 0000 Fax: 02 2 661 0004

PROJECT :

อาคารจตุพลพลาซ่า
THE BANGKOK ชาหาร-กาฬิน

PROJECT NO.

These drawings are the property of Humanist Co., Ltd or Above Mentioned firm. And not to be used or reproduced without specific permission. All the dimensions are based on figures given. Do not measure by scale.

OWNER :
บริษัท แมกโนลี่ จำกัด

APPROVED BY :

ARCHITECTS :

ผู้ออกแบบ นิพัทธ์ วัฒนาวานิช	ก.ท. 405
ผู้ช่วย วรรษันต์ ใจดี	ก.ท. 1791
ผู้ช่วย ภานุศาดา ใจดี	ก.ท. 992
ผู้ช่วย พลวิชิต ใจดี	ก.ท. 10528
ผู้ช่วย วนิดา ใจดี	ก.ท. 11723

STRUCTURAL ENGINEERS :

ผู้ออกแบบ รังสรรค์ ใจดี	ก.ท. 143
ผู้ช่วย ภานุศาดา ใจดี	ก.ท. 393
ผู้ช่วย นิติกร ใจดี	ก.ท. 6225
ผู้ช่วย นิติกร ใจดี	ก.ท. 7965
ผู้ช่วย นิติกร ใจดี	ก.ท. 22550
ผู้ช่วย นิติกร ใจดี	ก.ท. 22560

MECHANICAL ENGINEERS :

ผู้ออกแบบ พิริยะ ใจดี	ก.ท. 701
ผู้ช่วย ภานุศาดา ใจดี	ก.ท. 6570

ELECTRICAL ENGINEERS :

ผู้ออกแบบ ปริญญา ใจดี	ก.ท. 500
ผู้ช่วย บุญรอด ใจดี	ก.ท. 2476

SANITARY ENGINEERS :

ผู้ออกแบบ พิริยะ ใจดี	ก.ท. 701
ผู้ช่วย ภานุศาดา ใจดี	ก.ท. 1601
ผู้ช่วย นิติกร ใจดี	ก.ท. 2958

LANDSCAPE ARCHITECTS :

ผู้ออกแบบ นิติกร ใจดี	ก.ท. 22
ผู้ช่วย ภานุศาดา ใจดี	ก.ท. 1601
ผู้ช่วย นิติกร ใจดี	ก.ท. 2958

INTERIOR DESIGNERS :

NOTE : หมายเหตุ

REVISION :

NO.	DATE	DESCRIPTION

DRAWING TITLE :
SHRUB
1ST FLOOR PLAN

SCALE : 1:400	DRAWING NO.
CHECKED BY:	LA-06
APPROVED BY:	
DATE:	



GROUND FLOOR PLAN GREEN AREA = 1,318.08 ตร.ม.
FLOOR 1 PLAN GREEN AREA = 30.91 ตร.ม.
FLOOR 2-8 PLAN GREEN AREA = 58.80 ตร.ม.
TOTAL GREEN AREA = 1,407.79 ตร.ม.

PROJECT :
อาคารชุดทัศน์อักษร
THE BANGKOK ท่าทราย-คาเกะโนะ

PROJECT NO.
These drawings are the property of Humanist Co.,Ltd.
or Above Mentioned firm And not to be used or reproduced
without specific permission. All the dimensions are based
on figures given. Do not measure by scale.

OWNER :
บริษัท ดีไซน์ส์ จำกัด

APPROVED BY:

ARCHITECTS :

ผู้ออกแบบ	นายพิริยะ	ก. 001 405
ผู้ออกแบบ	นายวิวัฒน์	ก. 001 1791
ผู้ออกแบบ	นายวิวัฒน์	ก. 001 5993
ผู้ออกแบบ	นายวิวัฒน์	ก. 001 10528
ผู้ออกแบบ	นายวิวัฒน์	ก. 001 11723

STRUCTURAL ENGINEERS :

ผู้ออกแบบ	นายวิวัฒน์	ก. 001 143
ผู้ออกแบบ	นายวิวัฒน์	ก. 001 3993
ผู้ออกแบบ	นายวิวัฒน์	ก. 001 6222
ผู้ออกแบบ	นายวิวัฒน์	ก. 001 7065
ผู้ออกแบบ	นายวิวัฒน์	ก. 001 22560
ผู้ออกแบบ	นายวิวัฒน์	ก. 001 22569

MECHANICAL ENGINEERS :

ผู้ออกแบบ	นายวิวัฒน์	ก. 001 701
ผู้ออกแบบ	นายวิวัฒน์	ก. 001 6570

ELECTRICAL ENGINEERS :

ผู้ออกแบบ	นายวิวัฒน์	ก. 001 508
ผู้ออกแบบ	นายวิวัฒน์	ก. 001 2470

SANITARY ENGINEERS :

ผู้ออกแบบ	นายวิวัฒน์	ก. 001 781
ผู้ออกแบบ	นายวิวัฒน์	ก. 001 1501
ผู้ออกแบบ	นายวิวัฒน์	ก. 001 39256

LANDSCAPE ARCHITECTS :

ผู้ออกแบบ	นายวิวัฒน์	ก. 001 22
ผู้ออกแบบ	นายวิวัฒน์	ก. 001 22
ผู้ออกแบบ	นายวิวัฒน์	ก. 001 22
ผู้ออกแบบ	นายวิวัฒน์	ก. 001 22

INTERIOR DESIGNERS :


NOTE : หมายเหตุ

REVISION :

NO.	DATE	DESCRIPTION

DRAWING TITLE :
SHRUB
2-8TH FLOOR PLAN

SCALE:1:500	DRAWING NO.
CHECKED BY:	LA-07
APPROVED BY:	
DATE:	
BUD TOTAL	TOTAL

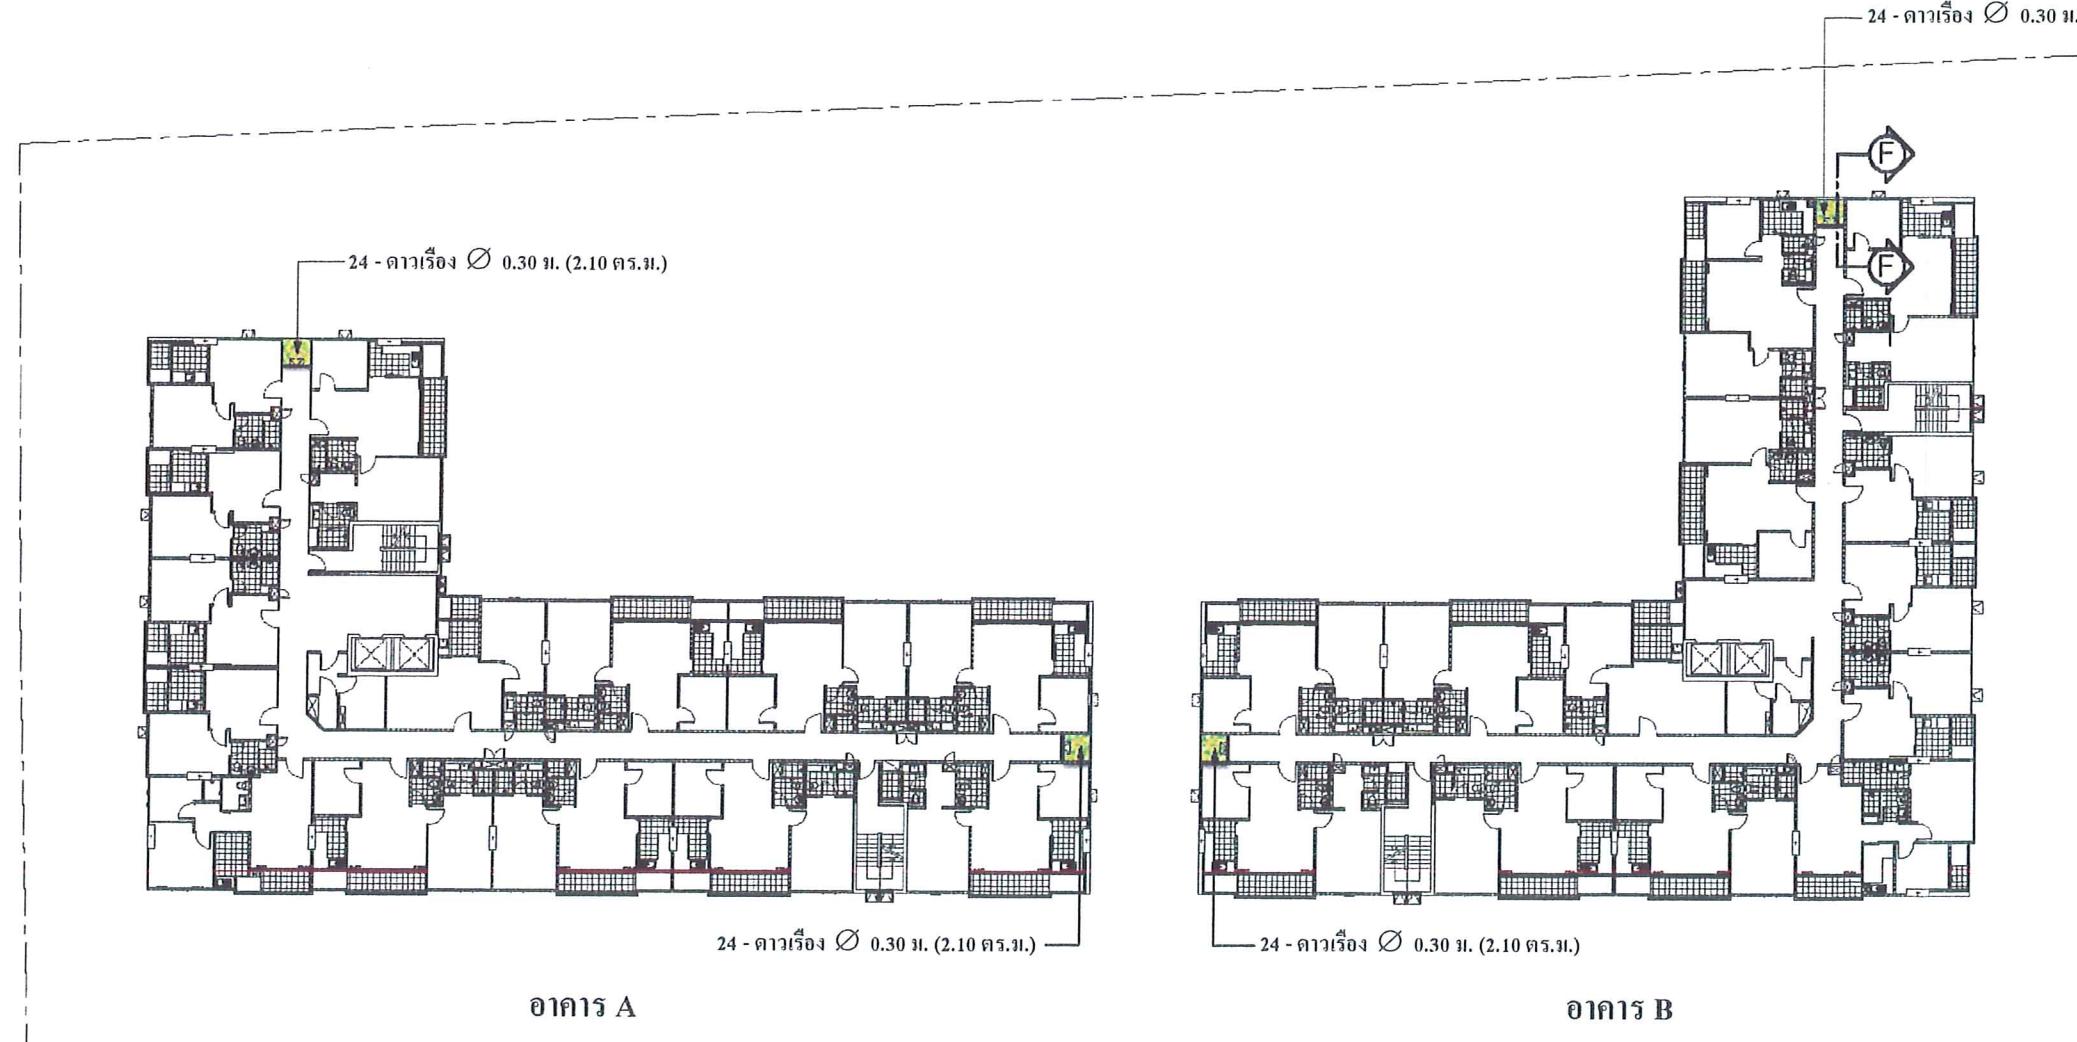

อาคาร A

อาคาร B

รูปที่ ๕.๕ ผังการจัดภูมิสถาปัตย์ชั้นที่ 2-8

หน้า ๓๙ ทั้งหมด ๔๕
ลงวันที่ ๑๖ พฤษภาคม ๒๕๖๒

HUMANIST CO., LTD.
64 Soi Sathorn 10, Nonthaburi 10600
Bangkok, Thailand Tel: 02-277-0100 Fax: 02-434-2301
ที่อยู่: ซอยสัทหินทร์ 10 แขวงน้ำตก เขตสาทร
กรุงเทพฯ ประเทศไทย รหัสไปรษณีย์ 10600
โทรศัพท์: 02-277-0100 โทรสาร: 02-434-2301

X-SITE
บริษัท ดีไซน์ จำกัด
ผู้เชี่ยวชาญด้านสถาปัตยกรรมและภายนอก
X-SITE Design Studio Co., Ltd.
Architectural & Landscaping Design
101/10 Soi Sathorn, Bangkok 10600
Tel: 02-277-0100 Fax: 02-434-2301

PROJECT :
โครงการที่พักอาศัย^{พัฒนา}
THE BANGKOK สำนัก-คากิจ

PROJECT NO.
These drawings are the property of Humanist Co.,Ltd
or Above mentioned firm And not to used or reproduced
without specific permission. All the dimensions are based
on figure given. Do not measure by scale.

OWNER :
บริษัท พัฒนา จำกัด

APPROVED BY :

ARCHITECTS :

นายกานต์ อุ่นวงศ์	ท.บ. 405
อนันดา ใจดี	ท.บ. 1791
ธีรเดช ศรีวิจัย	ท.บ. 9693
ภานุสิน พานิช	ท.บ. 10528
วิวัฒน์ วงศ์	ท.บ. 11723

STRUCTURAL ENGINEERS :

นายพันธ์ พัฒนา	ท.บ. 143
นายพันธ์ ภูมิพลพันธ์	ท.บ. 3093
นาย พันธ์พานิช	ท.บ. 6225
นาย พันธ์พานิช	ท.บ. 7905
นาย พันธ์พานิช	ท.บ. 22560
นาย พันธ์พานิช	ท.บ. 23589

MECHANICAL ENGINEERS :

นายพันธ์ พัฒนา	ท.บ. 701
นาย พันธ์พานิช	ท.บ. 6579

ELECTRICAL ENGINEERS :

นายพันธ์ พัฒนา	ท.บ. 599
นาย พันธ์พานิช	ท.บ. 2478

SANITARY ENGINEERS :

นายพันธ์ พัฒนา	ท.บ. 701
นาย พันธ์พานิช	ท.บ. 1801
นาย พันธ์พานิช	ท.บ. 39250

LANDSCAPE ARCHITECTS :

นาย พันธ์พานิช	ท.บ. 22
นางสาว นิตยาดา	
นางสาว นฤมลภัทร์	
นางสาว นรินทร์ภรณ์	

INTERIOR DESIGNERS :

NOTE : หมายเหตุ

REVISION :

NO.	DATE	DESCRIPTION

DRAWING TITLE :
SECTION A
GROUND FLOOR

SCALE : 1:50	DRAWING NO.
CHECKED BY:	LA-08
APPROVED BY:	
DATE:	

๑๗๐... ๑๐... ๔๕... ๑๑...
๑๘... ๒๖... ๔๙... ๕๑...
๑๙... ๒๔... ๕๓... ๕๕...
๑๘... ๒๔... ๕๓... ๕๕...
๑๙... ๒๔... ๕๓... ๕๕...



รูปที่ ๘.๖ รูปตัด A

HUMANIST CO., LTD.
44 Soi Sathorn 32, Pathumwan Rd.
Bangkok, Thailand 10300
tel. 02-227-0300 fax. 02-228-3201
email: info@humanist.com.th
www.humanist.com.th

บริษัท มนุษยนิยม จำกัด หรือ บริษัท
มนุษยนิยม จำกัด จำกัด
X-SITE Design Studio Co.,Ltd.
19/107 Rama 9 Road, Bangkok 10300
Thailand Tel. 02-227-0300 Fax. 02-228-3201

PROJECT :
อาคารชุดพักอาศัย^{พักอาศัย}
THE BANGKOK สาทร-คลองเตย

PROJECT NO.
These drawings are the property of Humanist Co.,Ltd.
or Above Mentioned firm. And not to be used or reproduced
without specific permission. All the dimensions are based
on figures given. Do not measure by scale.

OWNER :
บริษัท มนุษยนิยม จำกัด

APPROVED BY :

ARCHITECTS :

จันทร์ พูลวิชัย ต. 101, 405
อุมา ใจดี ต. 101, 1791
รินทร์ ศิริภานุ ต. 101, 9993
ภานุ วงศ์ ต. 101, 10528
ไพบูล วงศ์ ต. 101, 11723

STRUCTURAL ENGINEERS :

สมชาย จันทร์ ต. 101, 143
อพัน พงษ์พันธ์ ต. 101, 3993
ศิริน พงษ์พันธ์ ต. 101, 6225
ธรรม ตั้งวิจิต ต. 101, 7965
ธนา วงศ์พันธ์ ต. 101, 22580
กรกฎ ทุมะนัน ต. 101, 22589

MECHANICAL ENGINEERS :

สุรัตน์ พิรุณกุล ต. 101, 99
ปรacha ภูมิภานุชัย ต. 101, 6579

ELECTRICAL ENGINEERS :

ไสว ภารกุล ต. 101, 508
ปาน พูน ต. 101, 2478

SANITARY ENGINEERS :

สุรัตน์ พิรุณกุล ต. 101, 99
กุญชร ภูมิภานุชัย ต. 101, 1501
นราภรณ์ ชัยบุตร ต. 101, 39250

LANDSCAPE ARCHITECTS :

สุริ ลักษณ์ ต. 101, 22
พิมพ์ ใจดี
น้ำ บัญญากุล
นิตยา ลิขิตา

INTERIOR DESIGNERS :


NOTE : หมายเหตุ

REVISION :

NO.	DATE	DESCRIPTION

DRAWING TITLE :
SECTION B
GROUND FLOOR

หน้า..... 41 ฝั่งหน้า..... 45 ฝั่งหลัง..... 44	SCALE : 1:50	DRAWING NO. : LA-09
ลงชื่อ..... อรุณ อนันต์พงษ์ ผู้ออกแบบ	CHECKED BY:	
	APPROVED BY:	
	SUB TOTAL	TOTAL
	DATE:	

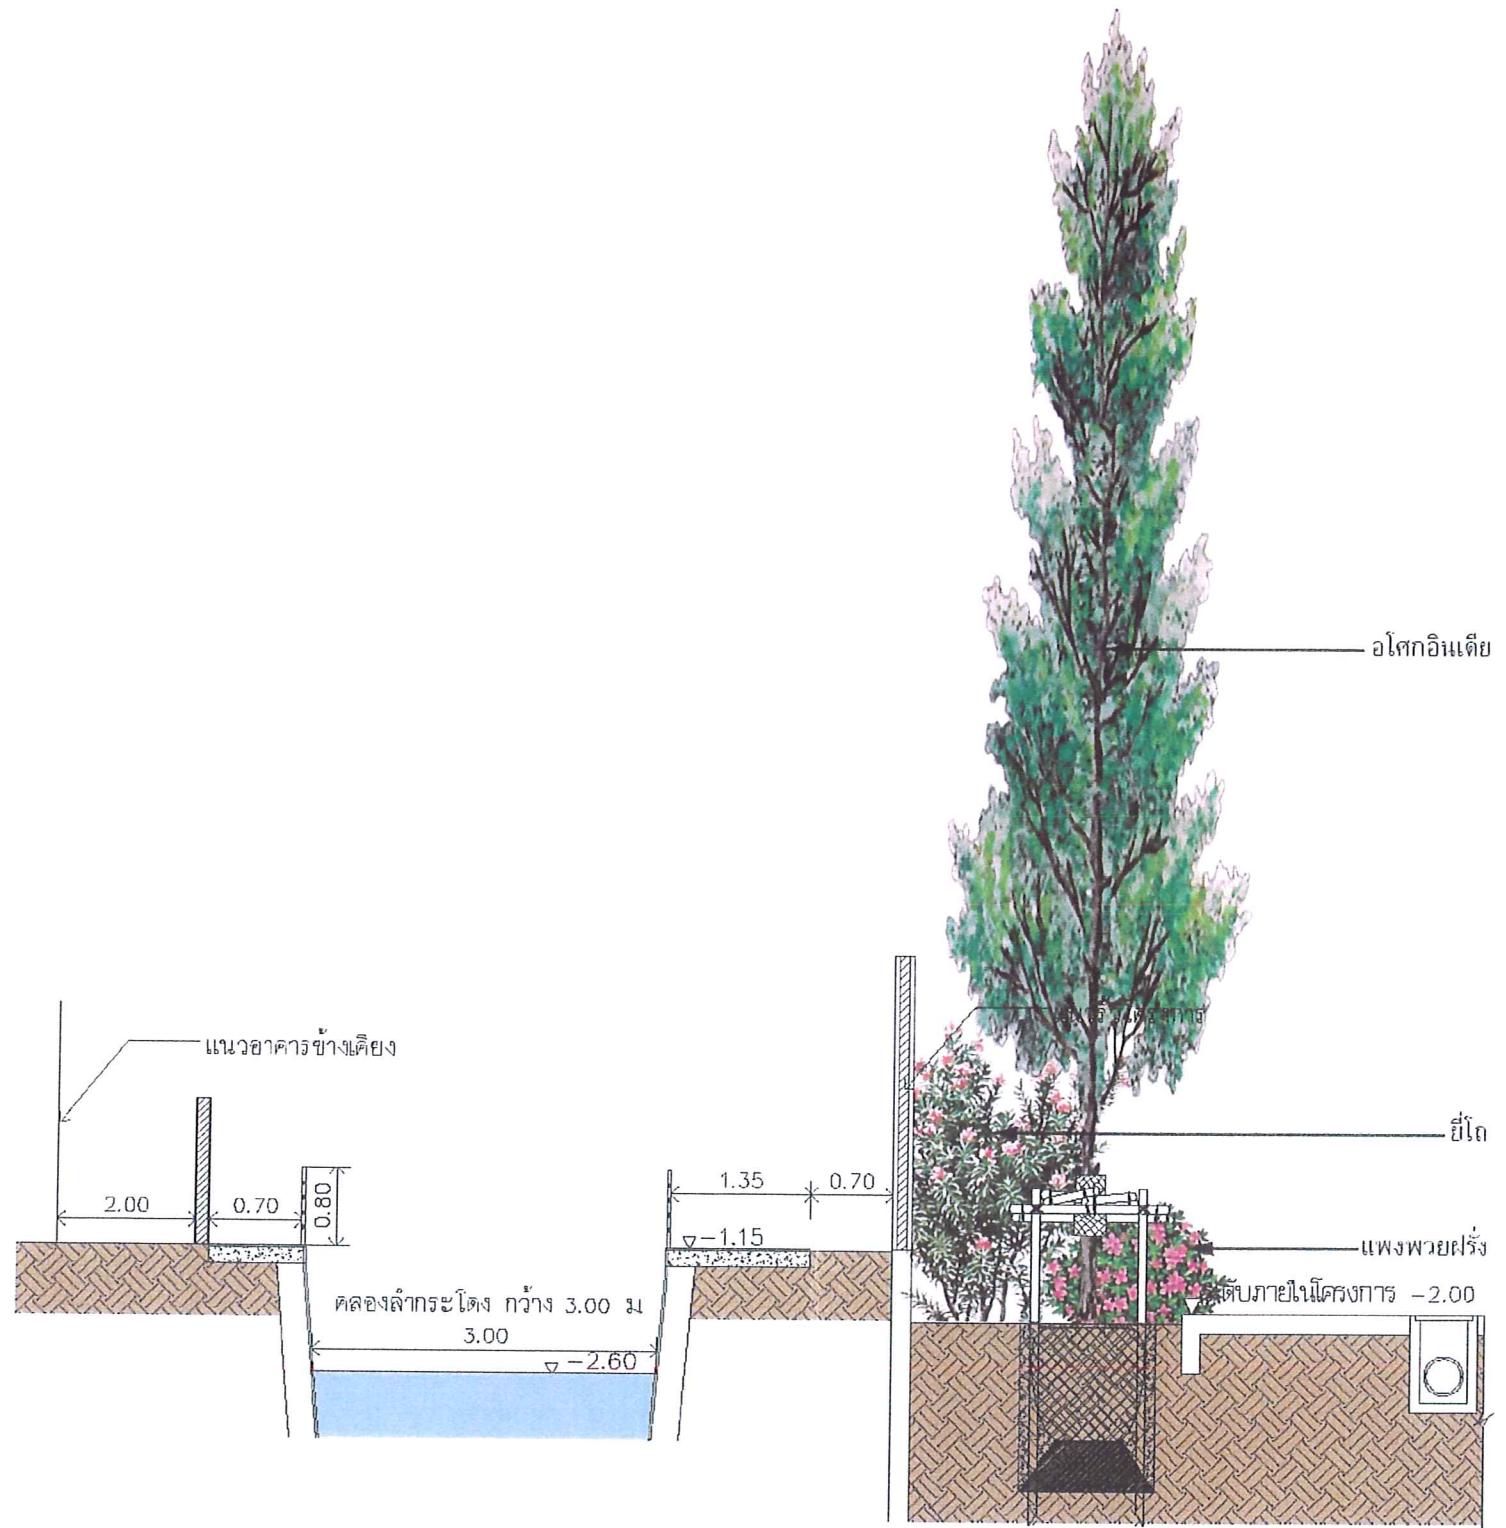

SECTION B

SCALE 1:50

รูปที่ ผ.7 รูปต่อ B

PROJECT :
ชาครพุทธกอบพับ
THE BANGKOK ฟ้าฟาร์-กอกสีเขียว

PROJECT NO.
These drawings are the property of Humanist Co., Ltd.
or Above mentioned firm. And not to be used or reproduced
without specific permission. All the dimensions are based
on figures given. Do not measure by scale.

OWNER :
บริษัท มนต์มนต์และมนต์ จำกัด

APPROVED BY :

ARCHITECTS :

นายกานันท์ บุญเรือง ที่. 405
นายสุรศักดิ์ ธรรมรงค์ ที่. 1791
นายวิวัฒน์ ลีลาภานุ ที่. 9893
นายสมชาย พานิช ที่. 10528
นางสาว วนิดา วงศ์สุข ที่. 11723

STRUCTURAL ENGINEERS :

นายวิวัฒน์ ลีลาภานุ ที่. 143
นายวิวัฒน์ ลีลาภานุ ที่. 3983
นาย ชนกินทร์ ลีลาภานุ ที่. 6225
ผู้ช่วย นายวิวัฒน์ ลีลาภานุ ที่. 7065
นายพีระพงษ์ ลีลาภานุ ที่. 23560
นางสาว ทุ่มภรณ์ ลีลาภานุ ที่. 23569

MECHANICAL ENGINEERS :

นายวิวัฒน์ ลีลาภานุ ที่. 781
นายวิวัฒน์ ลีลาภานุ ที่. 6570

ELECTRICAL ENGINEERS :

นายวิวัฒน์ ลีลาภานุ ที่. 509
นาย บุญเรือง ที่. 2470

SANITARY ENGINEERS :

นายวิวัฒน์ ลีลาภานุ ที่. 781
นายวิวัฒน์ ลีลาภานุ ที่. 1501
นางสาว น้ำฝน ลีลาภานุ ที่. 39250

LANDSCAPE ARCHITECTS :

นาย ไชยวัฒน์ ลีลาภานุ ที่. 22
นายวิวัฒน์ ลีลาภานุ
นางสาว ลักษณ์ ลีลาภานุ
นางสาว น้ำฝน ลีลาภานุ

INTERIOR DESIGNERS :

NOTE : หมายเหตุ


REVISION :

NO.	DATE	DESCRIPTION

DRAWING TITLE :
SECTION C
GROUND FLOOR

SCALE : 1: 50	DRAWING NO.
CHECKED BY:	LA-10
APPROVED BY:	
DATE:	SUB TOTAL TOTAL

หน้า.....42 ห้องหมายเลข.....45 หน้า.....
ลงชื่อ.....นาย อุตสาหะ ภูริษา.....

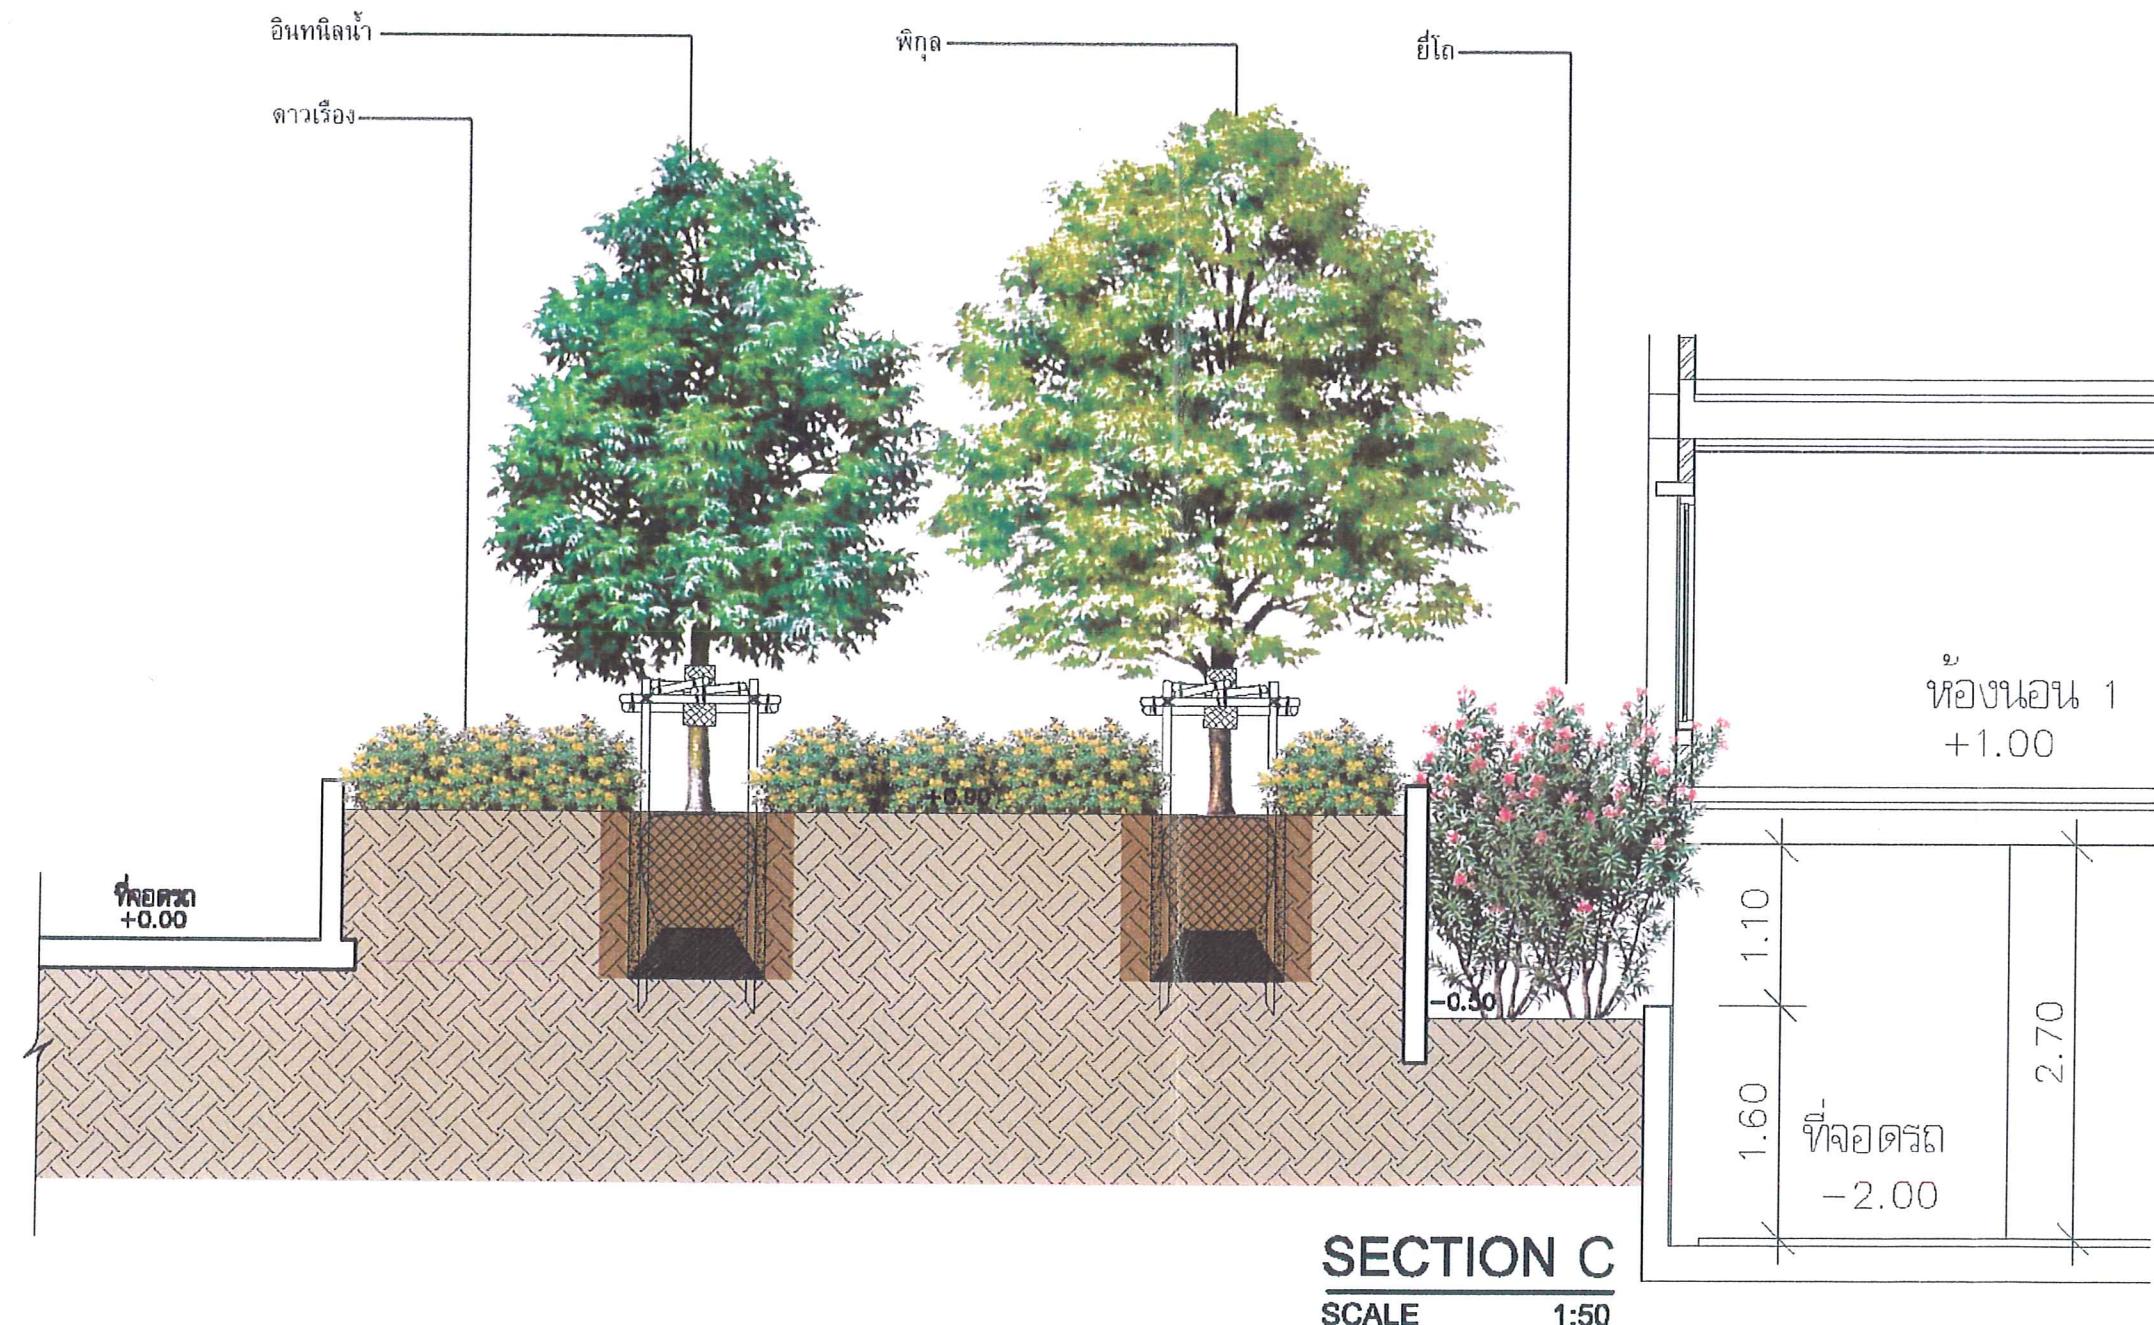

รูปที่ ๘. รูปตัด C

PROJECT :
อาคารชุดพัฒนาสีเขียว
THE BANGKOK สำราญ-กาภิรินทร์

PROJECT NO.
These drawings are the property of Humanist Co., Ltd or above mentioned firm. And not to be used or reproduced without specific permission. All the dimensions are based on figures given. Do not measure by scale.

OWNER :
 บริษัท พัฒนาสีเขียว จำกัด

APPROVED BY :

ARCHITECTS :

นายพันธุ์ อุไรรัตน์	วท. 101 405
นายพันธุ์ ไวยวัฒน์	วท. 1791
นายพันธุ์ ศรีวิจัย	วท. 1026
นายพันธุ์ พานิช	วท. 1028
นางสาว วนิดา	วท. 11723

STRUCTURAL ENGINEERS :

นายพันธุ์ วิชิต	วท. 143
นายพันธุ์ ภานุพันธ์	วท. 3093
นายพันธุ์ ชนกิตา	วท. 6225
นายพันธุ์ ยิ่งเจริญ	วท. 7905
นายพันธุ์ ชัยวุฒิ	วท. 2560
นายพันธุ์ ฤทธิเดช	วท. 2250

MECHANICAL ENGINEERS :

นายพันธุ์ พิรุณภรณ์	วท. 781 99
นายพันธุ์ ภานุพันธ์	วท. 6670

ELECTRICAL ENGINEERS :

นายพันธุ์ ปิยวาระนุช	วท. 508
นายพันธุ์ บุญรอด	วท. 2470

SANITARY ENGINEERS :

นายพันธุ์ พิรุณภรณ์	วท. 781 99
นายพันธุ์ มนัสวนิช	วท. 1501
นายพันธุ์ ชัยวุฒิ	วท. 7926

LANDSCAPE ARCHITECTS :

นายพันธุ์ วิชิต	วท. 22
นายพันธุ์ วิวัฒน์	วท. 22
นายพันธุ์ ศรีวิจัย	วท. 22
นายพันธุ์ ยิ่งเจริญ	วท. 22

INTERIOR DESIGNERS :


NOTE : แบบขออนุมัติ

REVISION :


NO.	DATE	DESCRIPTION

DRAWING TITLE :
SECTION D,E,F
GROUND FLOOR
1ST, 2-8ND FLOOR


SCALE : 1:50	DRAWING NO.
CHECKED BY:	LA-11
APPROVED BY:	
DATE:	
SUB TOTAL	TOTAL

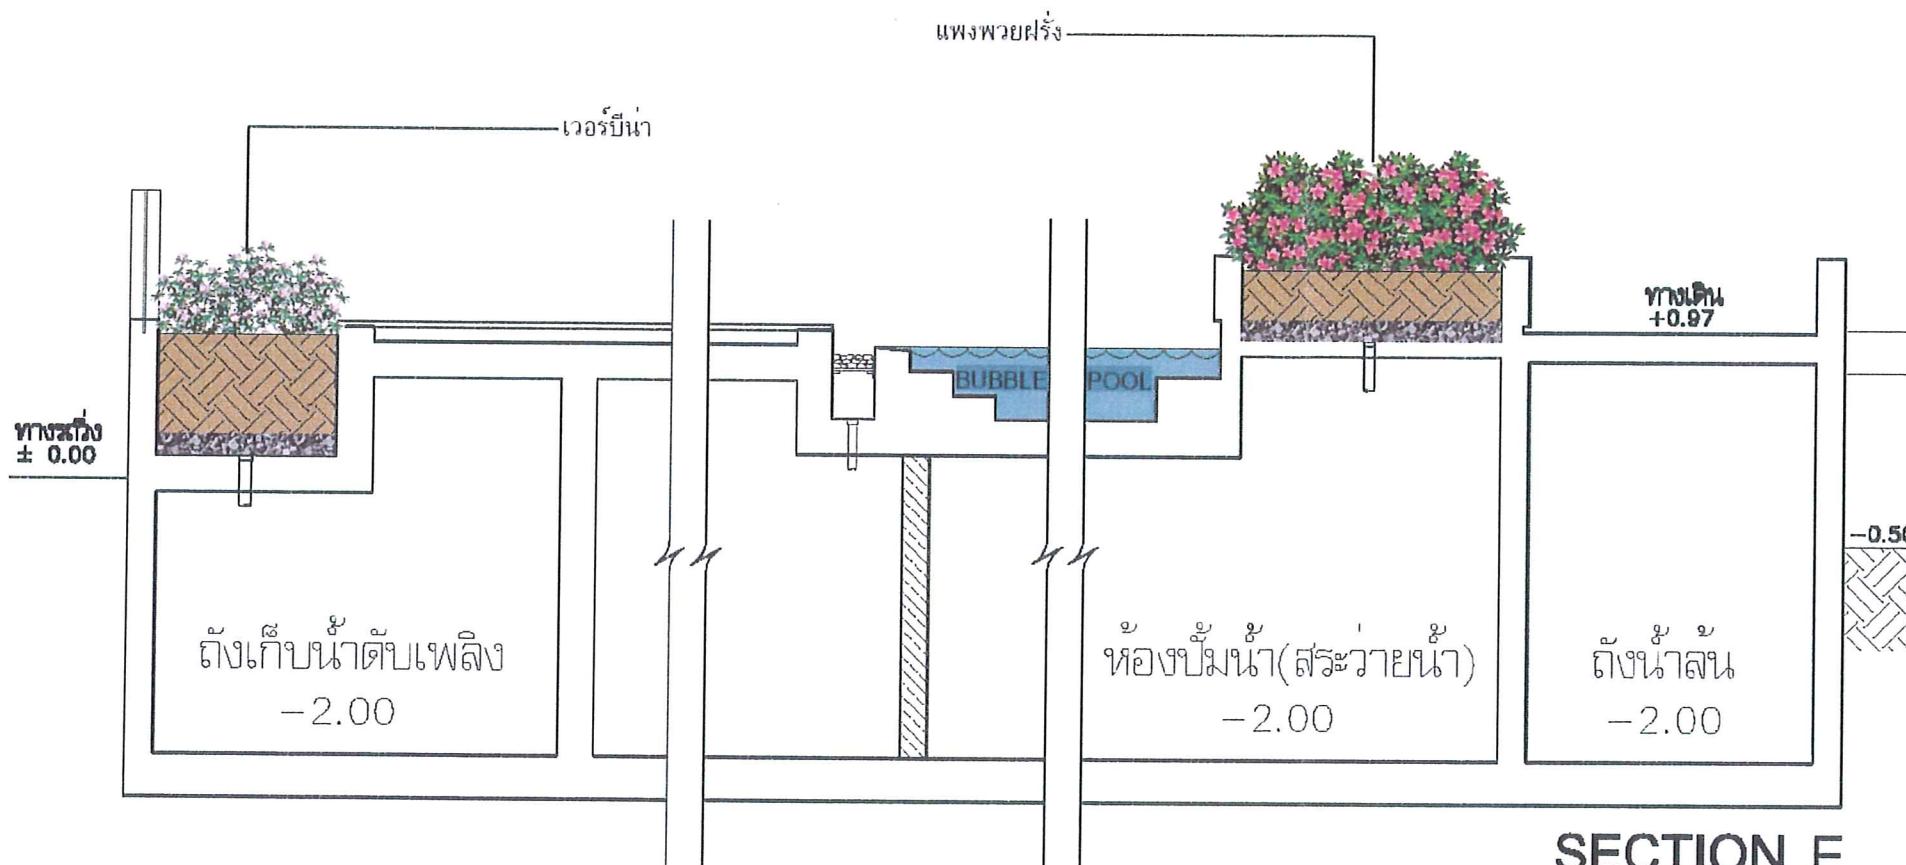

SECTION E
SCALE 1:50

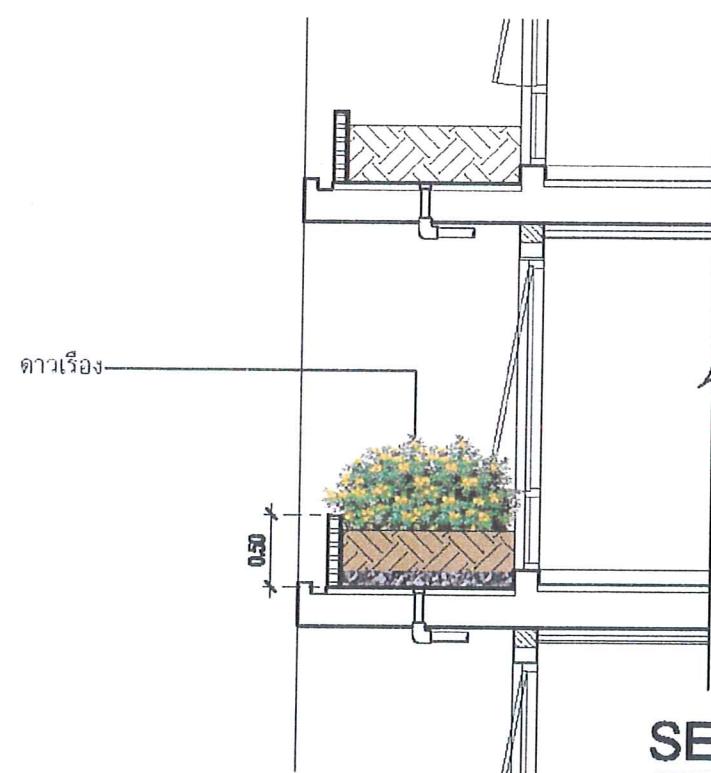

SECTION F
SCALE 1:50

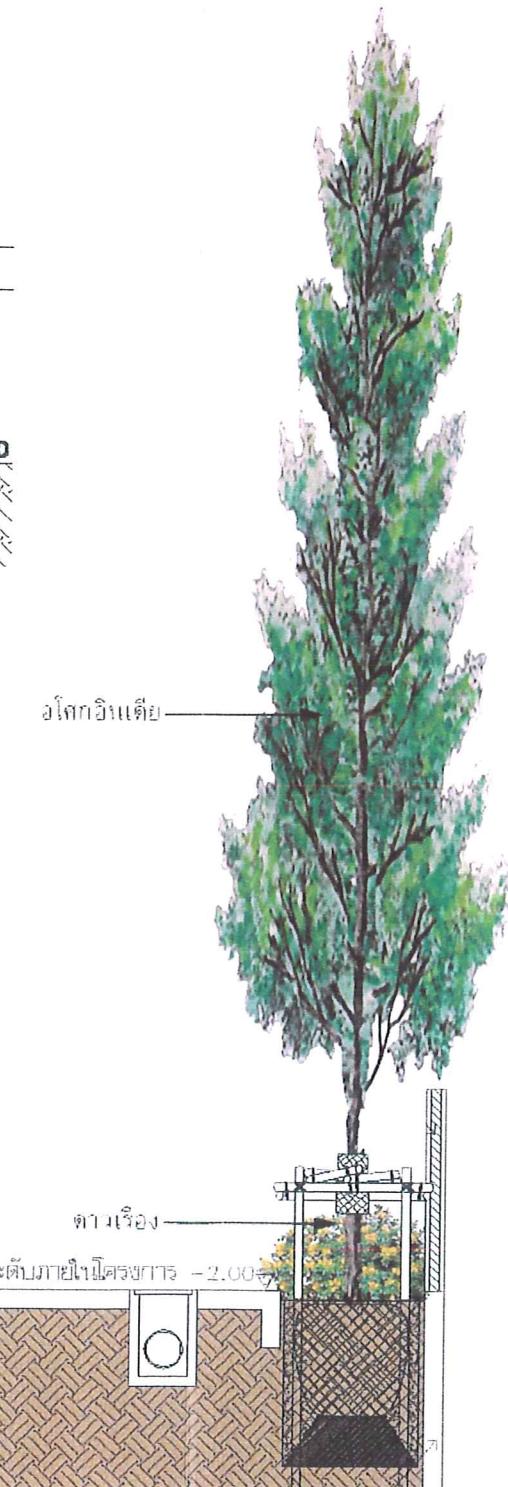


SECTION D
SCALE 1:50

รูปที่ ๔.๙ รูปตัด D E และ F

หน้า A3 หน้ารวม 45
 ลงชื่อ ลงชื่อ ลงชื่อ

ແບນຮົວ 1


พืชผัก根茎	160.65	ตารางเมตร	คิดเป็นร้อยละ 59.88
พืชผักใบหอย!	113.13	ตารางเมตร	คิดเป็นร้อยละ 41.12
พืชผักหัวเหงด	303.78	ตารางเมตร	คิดเป็นร้อยละ 100

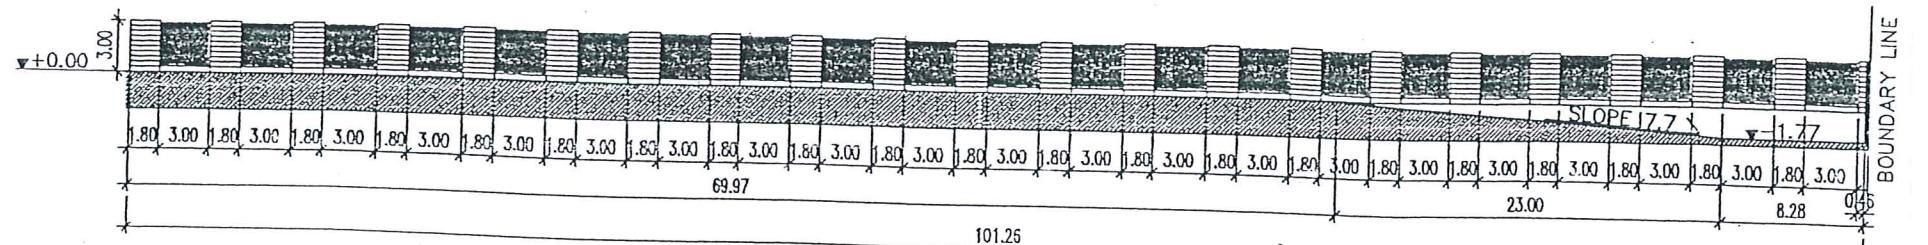

ELÉVATION 1

CALE 1:400

พื้นที่รัฐวิปง	84.15	ตารางเมตร	คิดเป็นร้อยละ	51.43
พื้นที่รัฐวิภา	80.07	ตารางเมตร	คิดเป็นร้อยละ	48.75
พื้นที่รัฐวิชาชีวศึกษา	164.22	ตารางเมตร	คิดเป็นร้อยละ	100

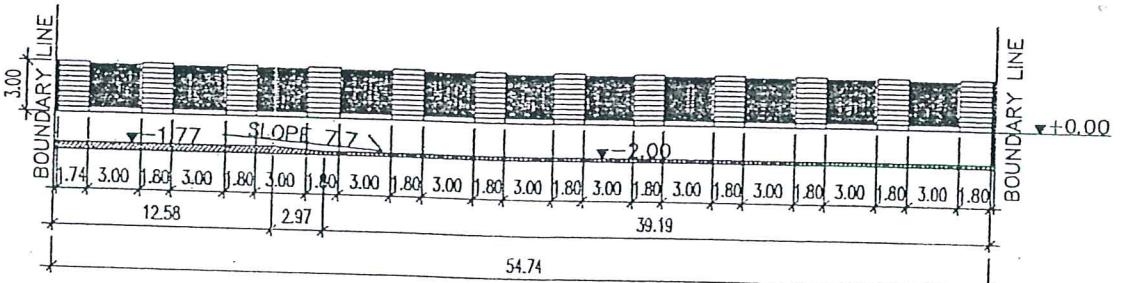


LEVATION 2

SCALE 1:400

ແບບຮົງ 2

พืชเชื้อราปี荣幸	7.65	ตารางเมตร	ติดเป็นรากอยู่	67.11
พืชเชื้อราทับ	3.75	ตารางเมตร	ติดเป็นรากอยู่	32.89
พืชเชื้อราหางมุด	11.40	ตารางเมตร	ติดเป็นรากอยู่	100

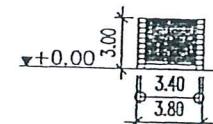

ELEVATION 3

SCALE 1:400

ภาษาเหตุ : พื้นที่ร่วมกันของคนดิจิตัลที่นี่ ดำเนินไปอย่างไร ไม่ใช่เรื่อง

รูปที่ ผ.10 รูปค้านรั้วโปรดง

หน้า.....	44	ทั้งหมด.....	DRAWING TITLE :	45. บ้าน ลงชื่อ..... คุณ ภานุสส์ บริษัทฯ
ลงชื่อ.....	SCALE :			1:200
	CHECKED BY:			
	APPROVED BY:			
	DATE:			20-03-07
	SUB TOTAL			TOTAL

PROJECT :
ค่าครองชีวิตบ้าน
THE BANGKOK ที่ 1 หมู่ 1 ถนน

PROJECT NO.
These drawings are the property of Humanist Co.,Ltd
or Above Mentioned firm And not to be used or reproduced
without specific permission. All the dimensions are based
on figure given. Do not measure by scale.

OWNER :
บริษัท แม่บ้าน จำกัด

APPROVED BY :

ARCHITECTS :

ผู้ออกแบบ	นายสมชาย ใจดี
ผู้ตรวจสอบ	นาย ลักษณ์ ใจดี
ผู้รับผิดชอบ	นาย ลักษณ์ ใจดี
ผู้รับผิดชอบ	นาย ลักษณ์ ใจดี
ผู้รับผิดชอบ	นาย ลักษณ์ ใจดี

STRUCTURAL ENGINEERS :

ผู้ออกแบบ	นายสมชาย ใจดี
ผู้ตรวจสอบ	นาย ลักษณ์ ใจดี
ผู้รับผิดชอบ	นาย ลักษณ์ ใจดี
ผู้รับผิดชอบ	นาย ลักษณ์ ใจดี
ผู้รับผิดชอบ	นาย ลักษณ์ ใจดี

MECHANICAL ENGINEERS :

ผู้ออกแบบ	นายสมชาย ใจดี
ผู้ตรวจสอบ	นาย ลักษณ์ ใจดี

ELECTRICAL ENGINEERS :

ผู้ออกแบบ	นายสมชาย ใจดี
ผู้ตรวจสอบ	นาย ลักษณ์ ใจดี

SANITARY ENGINEERS :

ผู้ออกแบบ	นายสมชาย ใจดี
ผู้ตรวจสอบ	นาย ลักษณ์ ใจดี
ผู้รับผิดชอบ	นาย ลักษณ์ ใจดี

LANDSCAPE ARCHITECTS :

ผู้ออกแบบ	นายสมชาย ใจดี
ผู้ตรวจสอบ	นาย ลักษณ์ ใจดี
ผู้รับผิดชอบ	นาย ลักษณ์ ใจดี
ผู้รับผิดชอบ	นาย ลักษณ์ ใจดี

INTERIOR DESIGNERS :

ผู้ออกแบบ	นายสมชาย ใจดี
ผู้ตรวจสอบ	นาย ลักษณ์ ใจดี

NOTE : หมายเหตุ

REVISION :

NO.	DATE	DESCRIPTION

DRAWING TITLE :

หน้า 45 ทั้งหมด 45
ลงชื่อ ลูกบุญธรรม

SCALE : 1:200	DRAWING NO.
CHECKED BY:	
APPROVED BY:	
DATE: 20-03-07	SUB TOTAL

รูปที่ ผ.11 รูปตัวรั้วไปร์

