



ที่ ทส 1009.5/7355

สำนักงานนโยบายและแผน
ทรัพยากรธรรมชาติและสิ่งแวดล้อม
60/1 ซอยพิบูลรัตน์ 7
ถนนพระรามที่ 6 กรุงเทพฯ 10400

15 สิงหาคม 2554

เรื่อง รายงานการวิเคราะห์ผลกระทบสิ่งแวดล้อมโครงการ The Emerald Residence @ Ratchada

เรียน กรรมการผู้จัดการบริษัท พีทีซี.คอนโด จำกัด

- อ้างถึง 1. หนังสือบริษัท โปรด เอ็น เทคโนโลยี จำกัด ที่ ENV/ธ/วจ/วจ/53032.PTC/11/094
ลงวันที่ 18 เมษายน 2554
2. หนังสือบริษัท โปรด เอ็น เทคโนโลยี จำกัด ที่ ENV/ธ/วจ/วจ/53032.PTC/11/150
ลงวันที่ 7 มิถุนายน 2554
3. หนังสือบริษัท โปรด เอ็น เทคโนโลยี จำกัด ที่ ENV/ธ/วจ/วจ/53032.PTC/11/199
ลงวันที่ 28 มิถุนายน 2554
4. หนังสือบริษัท โปรด เอ็น เทคโนโลยี จำกัด ที่ ENV/ธ/วจ/วจ/53032.PTC/11/229
ลงวันที่ 14 กรกฎาคม 2554

- สิ่งที่ส่งมาด้วย 1. มาตรการป้องกันและแก้ไขผลกระทบสิ่งแวดล้อม และมาตรการติดตามตรวจสอบคุณภาพสิ่งแวดล้อมที่โครงการ The Emerald Residence @ Ratchada ของบริษัท พีทีซี.คอนโด จำกัด ต้องยึดถือปฏิบัติอย่างเคร่งครัด
2. แนวทางการเสนอรายงานผลการปฏิบัติตามมาตรการป้องกันและแก้ไขผลกระทบสิ่งแวดล้อมและมาตรการติดตามตรวจสอบคุณภาพสิ่งแวดล้อม โครงการด้านที่พักอาศัย บริการชุมชนและสถานที่พักตากอากาศ

ตามหนังสือที่อ้างถึง 1 ถึง 4 บริษัท พีทีซี.คอนโด จำกัด ได้มอบหมายให้ บริษัท โปรด เอ็น เทคโนโลยี จำกัด จัดทำและมอบอำนาจให้เสนอรายงานการวิเคราะห์ผลกระทบสิ่งแวดล้อมโครงการ The Emerald Residence @ Ratchada ตั้งอยู่ที่แขวงดินแดง เขตดินแดง กรุงเทพมหานคร จำนวนห้องพัก 635 ห้อง ให้สำนักงานนโยบายและแผนทรัพยากรธรรมชาติและสิ่งแวดล้อมดำเนินการตามขั้นตอนการพิจารณารายงาน

สำนักงานนโยบายและแผนทรัพยากรธรรมชาติและสิ่งแวดล้อม ได้พิจารณาและนำเสนอรายงานการวิเคราะห์ผลกระทบสิ่งแวดล้อมดังกล่าวต่อคณะกรรมการผู้ชำนาญการพิจารณารายงานการวิเคราะห์ผลกระทบ

สิ่งแวดล้อม...


สิ่งแวดล้อมด้านอาคาร การจัดสรรที่ดิน และบริการชุมชน ตามลำดับขั้นตอนการพิจารณา และในการประชุมครั้งที่ 46/2554 เมื่อวันที่ 29 มิถุนายน 2554 คณะกรรมการผู้ชำนาญการฯ มีมติให้ความเห็นชอบรายงานการวิเคราะห์ผลกระทบสิ่งแวดล้อมโครงการ The Emerald Residence @ Ratchada ของบริษัท พีทีซี.คอนโด จำกัด โดยให้ บริษัท พีทีซี.คอนโด จำกัด เจ้าของโครงการปฏิบัติตามมาตรการป้องกันและแก้ไขผลกระทบสิ่งแวดล้อมและมาตรการติดตาม ตรวจสอบคุณภาพสิ่งแวดล้อมที่เสนอไว้ในรายงานฯ อย่างเคร่งครัด ทั้งนี้ เมื่อมีการเริ่มดำเนินโครงการแล้ว จะต้องเสนอรายงานผลการปฏิบัติตามมาตรการป้องกันและแก้ไขผลกระทบสิ่งแวดล้อม และมาตรการติดตาม ตรวจสอบคุณภาพสิ่งแวดล้อม ตามสิ่งที่ส่งมาด้วย 1 และ 2 รวมทั้ง โครงการจะต้องปฏิบัติตามกฎหมายอื่นใดที่เกี่ยวข้องด้วย และประสานกับผู้จัดทำรายงานฯ ให้ดำเนินการรวบรวมรายละเอียดข้อมูลทั้งหมดตามลำดับการพิจารณาของคณะกรรมการผู้ชำนาญการฯ จัดทำเป็นรายงานฉบับสมบูรณ์ พร้อมแผ่นบันทึกข้อมูล (CD-ROM) ในรูปของ Digital File (pdf) Adobe Acrobat และเสนอต่อสำนักงานฯ ภายใน 1 เดือน เพื่อใช้เป็นเอกสารอ้างอิงและส่งให้หน่วยงานที่เกี่ยวข้องต่อไป อนึ่ง สำนักงานฯ ได้สำเนาหนังสือแจ้งบริษัท โปรด เอ็น เทคโนโลยี จำกัดเพื่อดำเนินการต่อไปด้วยแล้ว

จึงเรียนมาเพื่อโปรดพิจารณาดำเนินการต่อไป

ขอแสดงความนับถือ


(นายกานต์ บุญปีระกัน)
ช่องเลขที่ ก ๑ ปฏิบัติราชการแทน
สำนักงานทรัพยากรธรรมชาติและสิ่งแวดล้อม

สำนักวิเคราะห์ผลกระทบสิ่งแวดล้อม
โทรศัพท์ 0 2265 6624
โทรสาร 0 2265 6616

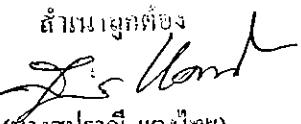สำเนา

(นางสุปรานี แตงไกย)
เจ้าหน้าที่งานชุดวิเคราะห์ชำนาญงาน

สรุปมาตรการป้องกันและแก้ไขผลกระทบสิ่งแวดล้อม และมาตรการติดตามตรวจสอบคุณภาพสิ่งแวดล้อม
ที่โครงการ The Emerald Residence @ Ratchada
บริษัท พีทีซี.คอนโด จำกัด ที่ต้องยึดถือปฏิบัติอย่างเคร่งครัด

โครงการจะต้องปฏิบัติตามมาตรการป้องกันและแก้ไขผลกระทบสิ่งแวดล้อม และมาตรการติดตามตรวจสอบคุณภาพสิ่งแวดล้อม ตามที่เสนอไว้ในรายงานการวิเคราะห์ผลกระทบสิ่งแวดล้อม โครงการ The Emerald Residence @ Ratchada ของบริษัท พีทีซี.คอนโด จำกัด ตั้งอยู่บริเวณแขวงดินแดง เขตดินแดง กรุงเทพมหานคร ซึ่งเป็นอาคารชุดพักอาศัยคอนกรีตเสริมเหล็กสูง 8 ชั้น จำนวน 3 อาคาร ได้แก่ อาคาร A อาคาร B และอาคาร C โดยอาคาร A และอาคาร B มีชั้นใต้ดิน 1 ชั้น โครงการมีห้องชุดพักอาศัยรวมทั้งหมด จำนวน 635 ห้อง จัดทำรายงานโดยบริษัท โปร เอ็น เทคโนโลยี จำกัด ดังรายละเอียดต่อไปนี้

1. โครงการจะต้องยึดถือปฏิบัติตามมาตรการป้องกันและแก้ไขผลกระทบสิ่งแวดล้อม และมาตรการติดตามตรวจสอบคุณภาพสิ่งแวดล้อม ตามที่เสนอไว้ในรายงานการวิเคราะห์ผลกระทบสิ่งแวดล้อม โครงการ The Emerald Residence @ Ratchada ของบริษัท พีทีซี.คอนโด จำกัด อย่างเคร่งครัด

2. โครงการจะต้องบันทึกผลการติดตามตรวจสอบการดำเนินการหรือการปฏิบัติตามมาตรการป้องกัน และแก้ไขผลกระทบสิ่งแวดล้อม และมาตรการติดตามตรวจสอบคุณภาพสิ่งแวดล้อมตามที่เสนอไว้ในรายงาน และส่งผลการดำเนินการมายังหน่วยงานอนุญาตและสำนักงานนโยบายและแผนทรัพยากรธรรมชาติและสิ่งแวดล้อม ตามแนวทางการเสนอรายงานผลการปฏิบัติตามมาตรการป้องกันและแก้ไขผลกระทบสิ่งแวดล้อม และมาตรการติดตามตรวจสอบคุณภาพสิ่งแวดล้อม

3. ในกรณีที่โครงการมีความจำเป็นต้องเปลี่ยนแปลงรายละเอียดโครงการ หรือมาตรการป้องกันและแก้ไขผลกระทบสิ่งแวดล้อม และมาตรการติดตามตรวจสอบคุณภาพสิ่งแวดล้อม ตามที่เสนอไว้ในรายงานการวิเคราะห์ผลกระทบสิ่งแวดล้อม ที่ได้รับความเห็นชอบไว้แล้ว ให้โครงการแจ้งให้หน่วยงานที่มีอำนาจหน้าที่ในการพิจารณาอนุมัติหรืออนุญาตดำเนินการดังนี้

1) หากหน่วยงานผู้อนุมัติหรืออนุญาตเห็นว่าการเปลี่ยนแปลงดังกล่าว เกิดผลดีต่อสิ่งแวดล้อมมากกว่า หรือเทียบเท่ามาตรการที่กำหนดไว้ในรายงานการวิเคราะห์ผลกระทบสิ่งแวดล้อมที่ได้รับความเห็นชอบไว้แล้ว ให้หน่วยงานผู้อนุมัติหรืออนุญาตรับจดแจ้งให้เป็นไปตามหลักเกณฑ์ และเงื่อนไขที่กำหนดไว้ในกฎหมายนั้นๆ ต่อไป พร้อมกับให้จัดทำสำเนาการเปลี่ยนแปลงดังกล่าวข้างต้นที่รับจดแจ้งไว้ แจ้งให้สำนักงานนโยบายและแผนทรัพยากรธรรมชาติและสิ่งแวดล้อม เพื่อทราบ

2) หากหน่วยงานผู้อนุมัติหรืออนุญาตเห็นว่าการเปลี่ยนแปลงดังกล่าว อาจกระทบต่อสาระสำคัญในรายงานการวิเคราะห์ผลกระทบสิ่งแวดล้อมที่ได้รับความเห็นชอบไว้แล้ว ให้หน่วยงานผู้อนุมัติหรืออนุญาต จัดส่งรายงานการเปลี่ยนแปลงดังกล่าว ให้สำนักงานนโยบายและแผนทรัพยากรธรรมชาติและสิ่งแวดล้อม เพื่อเสนอให้คณะกรรมการผู้ชำนาญการพิจารณารายงานการวิเคราะห์ผลกระทบสิ่งแวดล้อม (คชก.) ชุดที่เกี่ยวข้องให้ความเห็นชอบประกอบก่อนดำเนินการเปลี่ยนแปลง และเมื่อโครงการได้รับอนุมัติหรืออนุญาตให้มีการเปลี่ยนแปลง ให้หน่วยงานผู้อนุมัติหรืออนุญาตแจ้งผลการเปลี่ยนแปลงดังกล่าวให้สำนักงานนโยบายและแผนทรัพยากรธรรมชาติและสิ่งแวดล้อมเพื่อทราบ

4. หากได้รับการร้องเรียนจากประชาชนว่าได้รับความเดือดร้อนรำคาญจากกิจกรรมการดำเนินโครงการ หรือโครงการก่อให้เกิดความเสียหายแก่สาธารณะมสมบัติหรือชีวิตและทรัพย์สินของประชาชน เจ้าของที่ดิน โครงการจะต้องดำเนินการแก้ไขปัญหาดังกล่าวโดยมีชักษา และแจ้งหน่วยงานอนุญาต สำนักงานนโยบายและแผนทรัพยากรธรรมชาติและสิ่งแวดล้อม และหน่วยงานที่เกี่ยวข้องทราบ เพื่อหาแนวทางและมาตรการในการ

PTC CONDO CO., LTD.
บริษัท พีทีซี.คอนโด จำกัด
สิงหาคม 2554

(นายปัญญา อิรักิพงศ์ และนางสาวฐิติมา อิรักิพงศ์)
กรรมการผู้มีอำนาจ / บริษัท พีทีซี.คอนโด จำกัด

Thitima T.



ธนบุรี-คลอง
น้ำจืด

สิงหาคม 2554

รับรองจำนวน.....1/85.....หน้า

Sir Jungs
(นายชัชกร จินดีประเสริฐ)
ผู้อำนวยการสิ่งแวดล้อม / บริษัท โปร เอ็น เทคโนโลยี จำกัด

ตารางที่ 1

มาตรการป้องกันและแก้ไขผลกระทบสิ่งแวดล้อม และมาตรการติดตามตรวจสอบคุณภาพสิ่งแวดล้อม

โครงการ The Emerald Residence @ Ratchada ของบริษัท พีทีซี.คอนโด จำกัด ในระยะก่อสร้าง

องค์ประกอบของจังหวัดล้อมและ อุณหภูมิ	ผลกระทบต่อจังหวัดล้อมที่สำคัญ	มาตรการป้องกัน และแก้ไขผลกระทบสิ่งแวดล้อม	มาตรการติดตามตรวจสอบ คุณภาพสิ่งแวดล้อม
I. ทรัพยากริชั่นและด้านทางกายภาพ			
1.1 สภาพภูมิประเทศ	<p>โครงการจะใช้ระยะเวลา ก่อสร้างประมาณ 16 เดือน ตลอด ช่วงเวลาดังกล่าว จะมีการดำเนินงานของเครื่องจักรเครื่องยนต์ ต่างๆ ในพื้นที่ที่หลุดเวลา โดยเฉพาะในช่วงงานฐานราก และ งานโครงสร้างตัวอาคาร ก่อให้เกิดการเปลี่ยนแปลงสภาพพื้นที่ ไปตามลักษณะกิจกรรมที่เกิดขึ้น โดยในช่วงแรกพื้นที่จะใช้ใน การวางเครื่องจักร/อุปกรณ์ และวัสดุก่อสร้างต่างๆ ซึ่งถ้าไม่มี การจัดวางบริเวณพื้นที่ที่远离 สถานที่ท่องเที่ยวและแหล่งเรียนรู้ อาจส่ง ผลให้เกิดความไม่สงบและเสียงรบกวน ซึ่งเป็นสาเหตุสำคัญ ของการรบกวนชีวิตประจำวัน ทำให้คนในพื้นที่รู้สึกไม่快 และการเดินทางลำบาก รวมถึงการเดินทางด้วยรถประจำทาง ที่ต้องผ่านพื้นที่ก่อสร้าง อาจส่งผลกระทบต่อชีวิตประจำวัน และการเดินทาง ทำให้คนในพื้นที่รู้สึกไม่快</p>  <p>DTC CONDO CO., LTD.</p>	<p>1) จัดวางผังก่อสร้างให้เหมาะสมแยกพื้นที่จัดเก็บและกองวัสดุก่อสร้าง ให้ดีและเป็นมาตรฐาน (รูปที่ 1)</p> <p>2) หลังเลิกงานแต่ละวันต้องจัดเก็บเครื่องมือและอุปกรณ์ให้เรียบร้อยใน พื้นที่ที่จัดเก็บ</p> <p>3) ปิดกั้นพื้นที่ก่อสร้างด้วยรั้วสูง 5 น. (รั้วทึบ 3 เมตร และผ่าใบหรือ ตาข่าย 2 เมตร) โดยรอบพื้นที่ก่อสร้าง เพื่อบังกับคนภายนอกที่เดินทาง มาดูงานและต้องเข้ามาในพื้นที่</p> <p>4) ควบคุมการก่อสร้างและจัดทำบริเวณต่างๆ ภายในโครงการให้เป็นไป ตามแบบแปลนที่ได้ออกแบบไว้เพื่อยุติภัยที่ส่วนกลาง</p> <p>5) ควบคุมคุณภาพและกำลังคนให้ผู้รับเหมาปฏิบัติตามพระราชบัญญัติ การบูร ดินและถนน พ.ศ. 2543 และกฎหมายว่าด้วยการกำหนดมาตรการ ป้องกันการพังทลายของดินหรือสิ่งปลูกสร้างในการบูรดินหรือถนน พ.ศ. 2548 ตลอดจนกฎหมาย/ข้อบังคับอื่นๆ ที่เกี่ยวข้อง อย่างเคร่งครัด โดยเฉพาะงานก่อสร้างฐานรากอาคาร ให้ได้</p> <ul style="list-style-type: none"> - ห้องจัดให้มีสิ่งกันตกหรือรั้วทึบที่มีความนิ่นคงแข็งแรงรองบริเวณ น้ำ รวมทั้งติดตั้งไฟฟ้าให้มีแสงสว่างเพียงพอ หรือไฟสัญญาณ เตือนอันตรายจำนวนพอสมควรในระหว่างเวลาพำนักที่ต้องเดินทาง - พระอาทิตย์ขึ้น ตลอดระยะเวลาทำการบูรดิน ในการป้องกันภัยธรรมชาติ - พื้นที่ที่ไม่มีไฟฟ้าให้แสงสว่าง ต้องทาสีสีสังกันตกหรือรั้วทึบด้วยสี สะท้อนแสงที่มองเห็นได้ด้วยตา肉 	<p>มาตรการติดตามตรวจสอบ สภาพภูมิประเทศ</p> <ul style="list-style-type: none"> • ดูแลที่ดินที่รับผิดชอบ <ul style="list-style-type: none"> - การจัดวางผังก่อสร้าง และรั้วหรือ กำแพงล้อมรอบบริเวณพื้นที่ก่อสร้าง • วิธีการจัดการ <ul style="list-style-type: none"> - ตรวจสอบการปฏิบัติตามที่ดินก่อสร้างที่ ได้ออกแบบไว้ ซึ่งต้องแยกพื้นที่ จัดเก็บและกองวัสดุก่อสร้างให้ดี • ช่วงเวลาที่ตรวจสอบ/ความถี่ <ul style="list-style-type: none"> - จัดทำบันทึกการตรวจสอบการปฏิบัติ ตามผังก่อสร้างที่ได้กำหนดไว้ใน มาตรการฯ ตลอดเวลาการก่อสร้าง • ผู้รับผิดชอบ <ul style="list-style-type: none"> - เจ้าของโครงการ และผู้รับเหมา ก่อสร้าง

สิงหาคม 2554

(นายปัญญา ถิรกิจพงศ์ และนางสาวฐิตินา ถิรกิจพงศ์)

กรรมการผู้มีอำนาจ / บริษัท พีทีซี.คอนโด จำกัด

R. - T. Thitima T.



PRO-EN
Technology Co., Ltd.

สิงหาคม 2554

(นายชันพล จินต์ประเสริฐ)

ผู้อำนวยการสิ่งแวดล้อม / บริษัท โปร อิน เทคโนโลยี จำกัด

รับรองจำนวน.....2/85.....หน้า

S. J.

ตารางที่ 1 (ต่อ)

องค์ประกอบของสิ่งแวดล้อมและ คุณค่าด้านๆ	ผลกระทบต่อสิ่งแวดล้อมที่สำคัญ	มาตรการป้องกัน และแก้ไขผลกระทบสิ่งแวดล้อม	มาตรการติดตามตรวจสอบ คุณภาพสิ่งแวดล้อม
1.2 คุณภาพอากาศ	<p>กิจกรรมในช่วงการก่อสร้างโครงการ ได้แก่ การเคลื่อนย้าย เครื่องจักร/อุปกรณ์ก่อสร้าง การขนส่งวัสดุก่อสร้าง การปรับ เตรียมพื้นที่ การทำฐานราก และการก่อสร้างอาคาร ซึ่งจะ ก่อให้เกิดการฟุ้งกระจายของฝุ่นละออง อย่างไรก็ต้องการ ประเมิน พบว่า ความเข้มข้นของฝุ่นละอองที่คาดว่าจะเกิดจาก การก่อสร้างโครงการยังต่ำกว่าค่าความเข้มข้นของฝุ่นละออง ในสภาพปัจจุบัน ดังนั้น การก่อสร้างโครงการจึงไม่ทำให้เกิด การฟุ้งกระจายของฝุ่นละอองมากด้วย ไปจากสภาพปัจจุบัน มากนัก แต่อาจทำให้เกิดความเสื่อมร้าคายด้วยฝุ่นชน ซึ่งเกี่ยวกับผลกระทบจึงอยู่ในระดับต่ำ</p>	<p>1) ปฏิบัติตามข้อกำหนด/กฎหมายที่เกี่ยวข้องกับงานก่อสร้างอย่างเคร่งครัด ได้แก่ กฎกระทรวง ฉบับที่ 4 (2526) ออกตามความในพระราชบัญญัติ ความคุ้มครอง 2522 ข้อบัญญัติกรุงเทพมหานคร (2522) เรื่อง ความคุ้ม การก่อสร้างประการศกรุงเทพมหานคร 2534 และประกาศ กระทรวงมหาดไทย เรื่อง ความปลอดภัยในการก่อสร้าง ได้แก่</p> <ul style="list-style-type: none"> - จัดให้มีผ้าใบปิดคุณคุณะหลังรถบรรทุกไว้ก่อนก่อสร้าง เพื่อลดการ ร่วงหล่นหรือฟุ้งกระจายของวัสดุก่อสร้าง - มีวัสดุปิด (ผ้าใบหรือตาข่ายขนาดรูปม.ไม่เกิน 2 มม.) กันด้วยการ คลุมแนวคันทรั่วและความสูงของอาคารที่กำลังก่อสร้าง - จัดให้มีพื้นที่สำหรับการซักซ้อมและทำความสะอาดรถบรรทุกไว้ก่อน ก่อน ออกสู่ถนนหรือเดินทางจร้าภายนอก - ติดตั้งรั้วชั่วคราวสูง 5 ม. (รั้วทึบ 3 เมตร และผ้าใบหรือตาข่าย 2 เมตร) ล้อมรอบพื้นที่ก่อสร้าง เพื่อลดการฟุ้งกระจายของฝุ่นจากการ ก่อสร้าง โดยรอบพื้นที่โครงการ - การกองวัสดุที่มีฝุ่นต้องปิดหรือปอกคุณ หรือเก็บในที่ปิดล้อม และ ถือพรมด้วยน้ำเพื่อให้ฝุ่นปีกออกบูรณาการ <p>2) จัดระเบียบการจราจรทั้งภายในและภายนอกพื้นที่ก่อสร้าง โดยกำหนด และควบคุมความเร็วของรถบรรทุกไว้ก่อน ไม่ให้เกิน 30 กม./ชม. โดยเฉพาะเมื่อเข้าใกล้เขตชุมชน ซึ่ง U.S.EPA, 1987 ระบุว่า สามารถลดการฟุ้งกระจายของฝุ่นละอองได้ร้อยละ 60 และยังช่วย ป้องกันการชำรุดเสียหายของผู้คนอีกด้วย</p>	<p>มาตรการติดตามตรวจสอบคุณภาพอากาศ</p> <ul style="list-style-type: none"> • ค่านี้ที่ตรวจวัด <ul style="list-style-type: none"> - คุณลักษณะ (TSP) - คุณลักษณะไม่เกิน 10 ไมครอน (PM-10) • สถานีตรวจวัด <ul style="list-style-type: none"> - จำนวน 1 จุด ภายในบริเวณพื้นที่ก่อสร้าง โครงการ (รูปที่ 2) • วิธีการตรวจวัด <ul style="list-style-type: none"> - ตรวจวัดด้วยวิธี Gravimetric Method • ช่วงเวลาที่ตรวจวัด/ความถี่ <ul style="list-style-type: none"> - เดือนละครั้งตลอดระยะเวลา ก่อสร้าง • ผู้รับผิดชอบ <ul style="list-style-type: none"> - เจ้าของโครงการและผู้รับเหมา ก่อสร้าง

PTC CONDO CO., LTD.
บริษัท พีทีซี.คอนโด จำกัด

สิงหาคม 2554

Thitima T.

(นายปัญญา จิรกิจพงศ์ และนางสาววิชิตา จิรกิจพงศ์)

กรรมการผู้มีอำนาจ / บริษัท พีทีซี.คอนโด จำกัด

รับรองจำนวน.....3/85.....หน้า



สิงหาคม 2554

(นายธนกร จินต์ประเสริฐ) molodice Ltd


ผู้อำนวยการสิ่งแวดล้อม / บริษัท โปร อิน เทคโนโลยี จำกัด

ตารางที่ 1 (ต่อ)

องค์ประกอบของเชิงแผลด้อมและ คุณค่าต่างๆ	ผลกระทบต่อเชิงแผลด้อมที่สำคัญ	มาตรการป้องกัน และแก้ไขผลกระทบเชิงแผลด้อม	มาตรการติดตามตรวจสอบ คุณภาพเชิงแผลด้อม
1.3 เชียง/ความสั่นสะเทือน	ระดับเสียงรบกวนที่ผู้พักอาศัยรับไว้เกินค่าศักดิ์เชียง โครงการได้รับมากที่สุด คือ เสียงจากงานทำฐานราก และงานตกแต่งและเก็บงาน แต่เนื่องจากช่วงเวลาที่เกิดเสียงดังจะจะเกิดเฉพาะในช่วงเวลากลางวัน ซึ่งผลกระทบที่เกิดจะเกิดเพียงระยะเวลาสั้นๆ ดังนั้นผลกระทบจึงอยู่ในระดับปานกลาง ส่วนผลกระทบด้านความสั่นสะเทือนจากกิจกรรมในช่วงก่อสร้างมาจากงานเสาเข็ม เครื่องจักร และอุปกรณ์ต่างๆ ทั้งนี้ การก่อสร้างในระยะงานเข็มและฐานราก ใช้เวลาประมาณ 3 เดือน พื้นที่ไกส์เกียง โครงการจึงได้รับผลกระทบด้านความสั่นสะเทือนในระยะสั้นๆ ดังนั้น ระดับผลกระทบจึงอยู่ในระดับปานกลาง	<ol style="list-style-type: none"> 1) ตรวจสอบประสิทธิภาพของเครื่องจักรกล และจัดหาอุปกรณ์ป้องกันส่วนที่ก่อให้เกิดเสียงดัง และนำรุ่งรักษายานพาหนะที่ใช้ในการก่อสร้างให้มีสภาพดีอยู่เสมอ 2) จัดให้มีที่ครอบหูหรือที่อุดหูแก่ก่อนงานก่อสร้างที่อยู่ในบริเวณที่ก่อให้เกิดเสียงดัง หรือจำกัดระยะเวลาการทำงานที่สัมผัสกับระยะดับเสียงดังตามประกาศกระทรวงมหาดไทย 3) กำหนดแผนงาน/วิธีการก่อสร้างให้เหมาะสม เครื่องจักรที่มีเสียงดัง ควรมีการซ่อนแซนและปารุงรักษาอย่างสม่ำเสมอและหลีกเลี่ยงการทำงานที่มีเสียงดังในช่วงเวลากลางคืน 4) ประชาสัมพันธ์ให้ผู้อยู่อาศัยรับทราบพื้นที่ที่ก่อสร้างทราบถึงกำหนดการ/แผนงานก่อสร้างโครงการ ระยะเวลาการก่อสร้าง ตลอดจนมาตรการรับข้อร้องเรียนก่อนการก่อสร้างโครงการ 5) กำหนดช่วงเวลาการก่อสร้าง และการขนส่งวัสดุก่อสร้างให้สอดคล้องกับกฎหมายที่เกี่ยวข้อง 6) ห้ามกดแตรหรือเหยียบก้นเร่งรถให้เกิดเสียงดัง โดยเฉพาะในบริเวณชุมชน 7) จัดให้มีรั้วสูง 5 เมตร (รั้วทึบ 3 เมตร และตัวใบหรือตาข่าย 2 เมตร) โดยรอบบนภายนอกต่อส่วนที่ก่อสร้าง เพื่อช่วยลดระยะดับเสียงลงได้ 8) ใช้วิธีการหดตัวระบบเจาะดู โดยการใช้ auger ทำการเจาะน้ำดินออกก่อน และหดตัวเสาเข็มให้ลึกถึงระดับ ให้ได้ blow count ตามที่วิศวกรคำนวณ ซึ่งจะช่วยลดผลกระทบด้านแรงสั่นสะเทือนจากการตอกโดยตรง และจัดให้มีอุปกรณ์ร่องน้ำ เพื่อช่วยลดแรงสั่นสะเทือนจากการตอกเสาเข็มได้ออกทางหนึ่ง 	<p>มาตรการติดตามตรวจสอบระหว่างทันที</p> <ul style="list-style-type: none"> ● ดัชนีตรวจวัด <ul style="list-style-type: none"> - Leq 24 hr, Lmax, Ldn, L10, และ L90 ● สถานีตรวจวัด/ช่วงเวลาตรวจวัด/ความถี่ <ul style="list-style-type: none"> - 1 จุด บริเวณพื้นที่ก่อสร้าง (รูปที่ 2) - ตรวจวัดทุกวัน ตลอดช่วงงานฐานราก จากนั้นทุกเดือนและเรื่องงานก่อสร้าง <p>มาตรการติดตามตรวจสอบต้านความสั่นสะเทือน</p> <ul style="list-style-type: none"> ● ดัชนีตรวจวัด <ul style="list-style-type: none"> - ความเร็วอนุภาคสูงสุด (Peak Particle Velocity) - จัดให้มีวิศวกร โครงการสร้างตรวจสอบผลกระทบด้านความสั่นสะเทือนต่อ โครงการฯ อาคารชั้นเดียว ตลอดระยะเวลาเข็ม ● ช่วงเวลาตรวจวัด/ความถี่ <ul style="list-style-type: none"> - 1 จุดบริเวณพื้นที่ก่อสร้างที่อยู่ใกล้อาคารชั้นเดียวมากที่สุด ตรวจวัดทุกวัน ตลอดช่วงงานฐานราก จากนั้นทุกเดือนและเรื่องงานก่อสร้าง <p>ผู้รับผิดชอบ</p> <ul style="list-style-type: none"> - เจ้าของโครงการและผู้รับเหมา ก่อสร้าง

PTC CONDO CO., LTD.
บริษัท พีทีซี คอนโด จำกัด

เดือน พฤษภาคม 2554

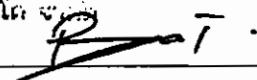


(นายปัญญา ธรรมิกพงศ์ และนางสาวสุริฒนา ธรรมิกพงศ์)

กรรมการผู้มีอำนาจ / บริษัท พีทีซี.คอนโด จำกัด

รับรองเข้ามาวันที่ 24/85.....หน้า

เดือน พฤษภาคม 2554

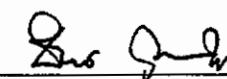

(นายชันย์กร จินต์ประเสริฐ)

ผู้อำนวยการฝ่ายเชิงแผลด้อม / บริษัท โปร เอ็น เทคโนโลยี จำกัด




ตารางที่ 1 (ต่อ)

องค์ประกอบของสิ่งแวดล้อมและ คุณค่าด้านๆ	ผลกระทบต่อสิ่งแวดล้อมที่สำคัญ	มาตรการป้องกัน และแก้ไขผลกระทบสิ่งแวดล้อม	มาตรการติดตามตรวจสอบ คุณภาพสิ่งแวดล้อม
1.3 เสียง/ความสั่นสะเทือน (ต่อ)		<p>9) ก้อนคำเนินงาน โครงการจะต้องเข้าไปถ่ายรูปอาคารที่อยู่บริเวณโดยรอบ ทั้งนี้ เพื่อเก็บภาพถ่ายสภาพเดิมของอาคารก่อนที่จะมีการก่อสร้าง และจะดำเนินการเข้าไปถ่ายรูปอาคารที่อยู่โดยรอบอีกครั้ง เพื่อเก็บสภาพอาคารภายหลังจากตอกเสาเข็ม และการก่อสร้างอาคารชุดพักอาศัยแล้วเสร็จ</p> <p>10) จัดตั้งศูนย์รับเรื่องร้องเรียนแก่ผู้ที่ได้รับผลกระทบจากการดำเนินงานของโครงการอีก 6 เดือนหลังจากการดำเนินการก่อสร้างแล้วเสร็จ นอกจากนี้ โครงการจะให้ฝ่ายนวัฒน์สัมพันธ์ดำเนินการประชาสัมพันธ์ข่าวสารและความเคลื่อนไหวของโครงการให้แก่ชุมชนโดยรอบ</p>	
1.4 ทรัพยากรดิน	การขุดดินเพื่อเตรียมพื้นที่สำหรับทำฐานรากและวางระบบสาธารณูปโภคให้ดิน และงานเสาเข็มเพื่อทำการก่อสร้างฐานราก อาจจะทำให้เกิดการพังทลายของดิน/ความเสียหายต่อโครงสร้างอาคารซึ่งอาจเสียหายได้ โดยเฉพาะอาคารพักอาศัยและพื้นที่ข้างเคียง ถ้าไม่มีมาตรการป้องกันที่เหมาะสม ดังนั้น ผลกระทบจึงอยู่ในระดับต่ำ	<p>1) ควบคุมดูแล และกำชับให้ผู้รับเหมาปฏิบัติตามพระราชบัญญัติการขุดดินและถอนดิน พ.ศ. 2543 และกฎหมายว่าด้วยการกำหนดมาตรการป้องกันการพังทลายของดินหรือสิ่งปลูกสร้างในการขุดดิน หรือถอนดิน พ.ศ. 2548 ตลอดจนกฎหมาย/ข้อบังคับอื่นๆ ที่เกี่ยวข้องอย่างเคร่งครัดโดยเฉพาะงานก่อสร้างฐานรากอาคาร</p> <p>2) ประสานกับผู้รับเหมา ก่อสร้างใน การดำเนินการก่อสร้างเพื่อควบคุมการก่อสร้างให้เป็นไปตามมาตรฐานและป้องกันหรือให้อาการที่อยู่ใกล้บริเวณพื้นที่ก่อสร้างมีความปลอดภัยสูงสุด</p> <p>3) ปิดดินกองดินด้วยห้ามเพื่อป้องกันการฟุ้งกระจายของฝุ่นละออง</p> <p>4) จัดให้มีผ้าใบ หรือวัสดุปิดดินกระเบนดินให้นิ่มชิด เพื่อป้องกันการแตกหักของดิน</p> <p>5) ผิดพรมน้ำบริเวณพื้นที่ก่อสร้างหรือบริเวณที่ทำให้เกิดฝุ่นอย่างน้อยวันละ 2 ครั้ง เข้าและเย็น</p>	<p>มาตรการติดตามตรวจสอบทรัพยากรดิน</p> <ul style="list-style-type: none"> ● ดูแลที่ตรวจสอบ <ul style="list-style-type: none"> - ระบบป้องกันการพังทลายของดิน ● วิธีการจัดการ <ul style="list-style-type: none"> - ตรวจสอบระบบป้องกันการพังทลายของดินและการตรวจสอบผลกระทบจากการก่อสร้างต่ออาคารซึ่งเกี่ยง ● ช่วงเวลาที่ตรวจสอบ/ความถี่ <ul style="list-style-type: none"> - ตลอดระยะเวลา ก่อสร้าง ● ผู้รับผิดชอบ <ul style="list-style-type: none"> - ผู้รับเหมา ก่อสร้าง


PTC CONDO CO., LTD.
บริษัท พีทีซี คอนโด จำกัด จำกัด

สิงหาคม 2554

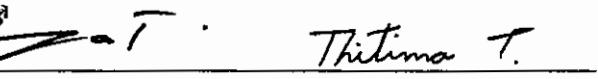
(นายปัญญา จริกิจพงศ์ และนางสาวฐิตินา จริกิจพงศ์)
กรรมการผู้อำนวยการ / บริษัท พีทีซี.คอน/do จำกัด

รับรองว่า ตามที่ระบุไว้ในหน้า

สิงหาคม 2554

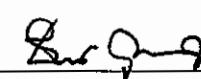
(นายธันยกร จิตต์ประเสริฐ) PRO-EN
ผู้อำนวยการสิ่งแวดล้อม / บริษัท โปร อิน เทค โนโลยี จำกัด




ตารางที่ 1 (ต่อ)

องค์ประกอบของสิ่งแวดล้อมและ คุณค่าทางวัฒนธรรม	ผลกระทบต่อสิ่งแวดล้อมที่สำคัญ	มาตรการป้องกัน และแก้ไขผลกระทบสิ่งแวดล้อม	มาตรการติดตามตรวจสอบ คุณภาพสิ่งแวดล้อม
1.5 ทรัพยากรดิน (ต่อ)		<p>6) จัดให้มีพื้นที่ล่างทำความสะอาดด้วยรถบรรทุกก่อนออกสู่ถนนหรือ เส้นทางจราจรภายนอก</p> <p>7) ทำความสะอาดเดชดิน ทราย ที่ดินหล่นอยู่นอกรั้วพื้นที่โครงการ หรือดินหน้าโครงการ เพื่อไม่ให้เกิดฝุ่นละอองฟุ้งกระจาย</p> <p>8) จัดหาแผ่นเหล็กอย่างหนาปูไว้ทับบริเวณที่มีรากวิ่งผ่านภายใต้พื้นที่ ก่อสร้าง เพื่อป้องกันรถถังโคลนในช่วงฝนตก</p> <p>9) จัดให้มีมาตรการซ่อมแซมผิดพลาด หรือความเสียหายใดๆ ที่เกิดจาก กิจกรรมการขนส่งดินและวัสดุก่อสร้างของโครงการ กรณีพิสูจน์ได้ว่า เกิดขึ้นจากกิจกรรมของโครงการ</p> <p>10) ควบคุมน้ำหนักรถบรรทุกตามกฎหมายที่เกี่ยวข้อง และจำกัด ความเร็วของรถไม่ให้เกิน 30 กม./ชม. และกำชับให้ผู้ขับรถบรรทุก ปฏิบัติตามพระราชบัญญัติการจราจรทางบก และกำชับให้ขับรถด้วย ความระมัดระวังเป็นพิเศษ</p> <p>11) จัดให้มีระบบการรับเรื่องร้องเรียน ตลอดระยะเวลาก่อสร้าง หาก พบว่ามีเรื่องร้องเรียน จะจัดเจ้าหน้าที่เข้าตรวจสอบ ทันท่วงทัน ข้อเท็จจริง และดำเนินการแก้ไขปัญหา</p> <p>12) จัดให้มีการดำเนินการตรวจสอบผลกระทบจากการก่อสร้างต่ออาคาร ข้างเคียงตลอดระยะเวลาการก่อสร้าง</p> <p>13) จัดให้มีมาตรการชดเชยความเสียหายที่เกิดขึ้นต่อโครงสร้างอาคาร ข้างเคียง กรณีเกิดความเสียหายที่เกิดจากกิจกรรมการก่อสร้าง โครงการ</p>	



PTC CONDO CO., LTD.
เพอร์เซน คอนโดยู จำกัด


สิงหาคม 2554

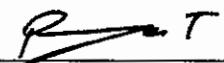 T. Tithima T.

(นายปัญญา ติรกิจพงศ์ และนางสาวฐิตินา ติรกิจพงศ์)
กรรมการผู้อำนวยการ / บริษัท พีทีซี.คอนโดยู จำกัด

รับรองจำนวน.....6/85.....หน้า

สิงหาคม 2554

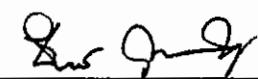

(นายธนัยกร จินตประเสริฐ) Pro-EN
ผู้อำนวยการสิ่งแวดล้อม / บริษัท โปร อิน เทคโนโลยี จำกัด



ตารางที่ 1 (ต่อ)

องค์ประกอบทางสิ่งแวดล้อมและ คุณค่าด้านๆ	ผลกระทบต่อสิ่งแวดล้อมที่สำคัญ	มาตรการป้องกัน และแก้ไขผลกระทบสิ่งแวดล้อม	มาตรการติดตามตรวจสอบ คุณภาพสิ่งแวดล้อม
1.6 คุณภาพน้ำผิวดิน/ กระบวนการน้ำ	แหล่งน้ำคุวัตินในบริเวณใกล้เคียงพื้นที่โครงการ คือ คลอง ห้วยขาว ตั้งอยู่ทางด้านทิศตะวันตกของโครงการในปัจจุบัน ใช้ประโยชน์เพื่อการระบายน้ำเป็นหลัก ไม่มีการใช้ประโยชน์ ในการอุปโภค-บริโภค แต่อย่างใด ทั้งนี้ในระยะก่อสร้าง โครงการจะมีปริมาณน้ำเสียเกิดขึ้นจากการของคนงาน ประมาณ 11.2 ลบ.ม./วัน ซึ่งจะได้รับการบำบัดด้วยระบบ บำบัดน้ำเสียสำเร็จรูปจนมีปริมาณความสกปรกในรูปปีโอลีฟไม่ เกิน 20 มก./ลิตร จากนั้นจึงระบายน้ำสู่ท่อระบายน้ำสาธารณะ ต่อไป ดังนั้นหากมีการจัดให้มีระบบบำบัดน้ำเสียที่มี ประสิทธิภาพ จะส่งผลกระทบต่อแหล่งน้ำคุวัตินในระดับต่ำ	1) จัดให้มีการบำบัดน้ำเสียจากงานก่อสร้าง ก่อนระบายน้ำลงสู่ท่อ ระบายน้ำสาธารณะ เพื่อลดผลกระทบจากการรับก้าวตามปกปารุงแหล่ง น้ำคุวัติน 2) กำชับให้คนงานทึ่งงบบูลฝอย/เศษวัสดุก่อสร้างลงในภาชนะที่ จัดเตรียมไว้ ห้ามทิ้งลงในระบายน้ำชั่วคราวของโครงการ และจัด ให้มีการเก็บเศษวัสดุก่อสร้าง ทำความสะอาดพื้นที่ก่อสร้างในเวลา หลังจากเลิกงานทุกวัน 3) จัดสร้างบ่อพักน้ำชั่วคราว เพื่อคัดเศษตะกอนดินให้หมดก่อนทุบอุด ท่อระบายน้ำสาธารณะ 4) จัดระบบการจัดวางวัสดุก่อสร้างให้วางห่างจากแนวท่อระบายน้ำ ชั่วคราวของโครงการ เพื่อป้องกันการร่วงหล่นของเศษวัสดุก่อสร้าง ลงท่อระบายน้ำทำให้ห่อระบายน้ำอุดตัน 5) จัดให้มีการทำความสะอาดร่องระบายน้ำชั่วคราวและบ่อคัดกินตะกอน ทุกๆ สัปดาห์ เพื่อป้องกันการอุดตันและการสะสมด้วยดินตะกอน 6) จัดให้มีการติดตามตรวจสอบประสิทธิภาพของระบบบำบัดสำเร็จรูป	มาตรฐานตามควรสอบ ระบายน้ำและบ่อคัดกินตะกอน <ul style="list-style-type: none"> ● วิธีการจัดการ <ul style="list-style-type: none"> - ตรวจสอบการทำความสะอาดร่องระบายน้ำชั่วคราวและบ่อคัดกินตะกอน ● ช่วงเวลาที่ตรวจสอบ/ความถี่ <ul style="list-style-type: none"> - สัปดาห์ละ 1 ครั้ง ● ผู้รับผิดชอบ <ul style="list-style-type: none"> - ผู้รับเหมา ก่อสร้าง
1.7 คุณภาพน้ำใต้ดิน	การก่อสร้างฐานรากอาคารจะใช้เสาเข็มตอก helying ลึกถึงระดับ ดินดาน จานนั้นจะเป็นการหล่อ牢ม่ค่อนกรีทฐานราก ซึ่งจะมี ผลกระทบต่อพืชทางการแพทย์และคุณภาพน้ำใต้ดินเล็กน้อย อย่างไรก็ตามบริเวณพื้นที่โครงการจัดอยู่ในเขตวิกฤต น้ำบาดาลไม่อนุญาตให้มีการขุดเจาะใช้น้ำบาดาล ดังนั้น จึงไม่มีผลกระทบแต่อย่างใด	ห้ามไม่ให้มีการก่อโครงสร้างฝายไว้บนพื้นที่ก่อสร้างหรือก่อโครงสร้าง เพื่อป้องกันน้ำทะลุในกรณีเกิดฝนตกเพื่อไม่ให้ชื้นลงสู่ใต้ดิน	จัดให้มีการติดตามตรวจสอบการปฏิบัติตาม มาตรการป้องกันและแก้ไขผลกระทบ สิ่งแวดล้อมของผู้รับเหมา ก่อสร้างอย่าง เคร่งครัด และนำเสนอบอกการติดตามตรวจสอบ ต่อสำนักงานนโยบายและแผน ทรัพยากรธรรมชาติและสิ่งแวดล้อมทุก 6 เดือน

รับรองจำนวน.....7/85.....หน้า

PTC.CONDO CO.,LTD.
บริษัท พีทีซี คอนโด จำกัด

สิงหาคม 2554

R - T : Thitima T.

(นายปัญญา ติรภัทร์พงศ์ และนางสาวสุวิตima ติรภัทร์พงศ์)

กรรมการผู้อำนวยการ / บริษัท พีทีซี.คอน/do จำกัด

สิงหาคม 2554

(นายรัชนก จินตประเสริฐ) PTC-EA
ผู้อำนวยการสิ่งแวดล้อม / บริษัท โปร เอ็น เทคโนโลยี จำกัด



ตารางที่ 1 (ต่อ)


องค์ประกอบทางสิ่งแวดล้อม และอุณหภูมิต่างๆ	ผลกระทบต่อสิ่งแวดล้อมที่สำคัญ	มาตรการป้องกัน และแก้ไขผลกระทบสิ่งแวดล้อม	มาตรการติดตามตรวจสอบ อุณภูมิสิ่งแวดล้อม
2. ทรัพยากรสิ่งแวดล้อมทางชีวภาพ			
2.1 ทรัพยากรชีวภาพบนบก (ป่าไม้และสัตว์ป่า)	โครงการดังกล่าวบางส่วนเดิม เนื้อที่ดินเดิม กรุงเทพมหานคร ซึ่งเป็นเขตเมืองที่มีพื้นที่ชุมชนหนาแน่น ไม่มีสภาพพื้นที่ป่าไม้ หรือพื้นที่ที่เหมาะสมต่อการอยู่อาศัยของสัตว์ป่า ตลอดจนสิ่งมีชีวิตที่หากหายใจไม่ได้สูญพันธุ์ปรากฏอยู่แต่ยังคงตั้งต้น กิจกรรมทั้งในระบบก่อสร้างและระบบดำเนินการของโครงการ จึงไม่ส่งผลกระทบต่อทรัพยากรสิ่งแวดล้อมทางชีวภาพเหล่านี้	-	-
2.2 ทรัพยากรชีวภาพในแม่น้ำ	แหล่งน้ำผิวดินในบริเวณใกล้เคียงพื้นที่โครงการ ได้แก่ คลองหัวขวาง อยู่ห่างจากพื้นที่โครงการไปทางด้านทิศตะวันตกปัจจุบันใช้ประโยชน์เพื่อการระบายน้ำเป็นหลัก ในมีการใช้ประโยชน์ในการอุปโภค-บริโภคแต่ยังไง ก็ต้องมีผลกระทบต่อความบริโภคของคนงานก่อสร้างและตัวผู้คนที่อาศัยอยู่ในบริเวณน้ำ โครงการจะมีการรักษาแม่น้ำให้สะอาดและปลอดภัย ไม่ส่งผลกระทบต่อสิ่งมีชีวิตในแม่น้ำ รวมถึงการรักษาแม่น้ำให้มีความหลากหลายทางชีวภาพ ไม่ส่งผลกระทบต่อระบบน้ำและสิ่งแวดล้อมในแม่น้ำ	จัดให้มีการนำบดบังเสียงจากห้องส้วมของคนงานก่อสร้าง ด้วยระบบบดบังน้ำเสียงสำเร็จรูปนี้มีคุณภาพตามมาตรฐานคุณภาพน้ำทึบจากอาคารก่อสร้างขนาดใหญ่ระบบระบายน้ำสาธารณะ เพื่อลดผลกระทบต่อสิ่งแวดล้อมของผู้รับเหมา ก่อสร้างอย่างเคร่งครัด และนำเสนอบนการติดตามตรวจสอบต่อสำนักงานนโยบายและแผนทรัพยากรธรรมชาติและสิ่งแวดล้อมทุก 6 เดือน	จัดให้มีการติดตามตรวจสอบการปฏิบัติตามมาตรการป้องกันและแก้ไขผลกระทบสิ่งแวดล้อมของผู้รับเหมา ก่อสร้างอย่างเคร่งครัด และนำเสนอบนการติดตามตรวจสอบต่อสำนักงานนโยบายและแผนทรัพยากรธรรมชาติและสิ่งแวดล้อมทุก 6 เดือน

รับรองจำนวน.....8/85.....หน้า



บริษัท พีทีซี คอนโด จำกัด

สิงหาคม 2554

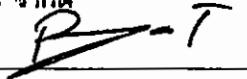

Thitima T.

(นายปัญญา ติรกิจพงศ์ และนางสาววิรุณิมา ติรกิจพงศ์)
กรรมการผู้มีอำนาจ / บริษัท พีทีซี.คอนโด จำกัด

สิงหาคม 2554





(นายชัชกร จินตประเสริฐ) PRO-EN
Technologies Ltd.
ผู้ชำนาญการสิ่งแวดล้อม / บริษัท โปร อินโนเควชัน จำกัด

ตารางที่ 1 (ต่อ)

องค์ประกอบของสิ่งแวดล้อมและ คุณค่าต่างๆ	ผลกระทบต่อสิ่งแวดล้อมที่สำคัญ	มาตรการป้องกัน และแก้ไขผลกระทบสิ่งแวดล้อม	มาตรการติดตามตรวจสอบ คุณภาพสิ่งแวดล้อม
3. คุณค่าการใช้ประโยชน์ของมนุษย์			
3.1 การใช้ประโยชน์ที่ดิน	การใช้ประโยชน์ที่ดินบริเวณโครงการเดิมเป็นพื้นที่รกร้างว่างเปล่า เมื่อมีการพัฒนาพื้นที่เป็นอาคารชุดพักอาศัยจึงเป็นการเปลี่ยนรูปแบบและลักษณะการใช้ที่ดินไปจากเดิม อย่างไรก็ตาม การก่อสร้างโครงการเป็นการดำเนินการภายใต้พื้นที่ที่โครงการ และได้จัดทำแนวรั้วกันอย่างมีคุณภาพ ประกอบกับใน การก่อสร้างไม่มีกิจกรรมที่ก่อความรุนแรงงานส่งผลให้เกิดการเปลี่ยนแปลงต่อสภาพพื้นที่โดยรอบ ดังนั้นผลกระทบที่เกิดขึ้นอยู่ในระดับต่ำ (แผนผังการใช้ประโยชน์ที่ดินโดยรอบโครงการแสดงดังรูปที่ 3)		
3.2 การระบายน้ำ	การขุดส่งน้ำดูดอุปกรณ์ก่อสร้างจะใช้ผ่านถนนประชาสงเคราะห์ ถนนซอยรัชดา 7 และถนนซอยเนินอุทิศ เพื่อไปบังคับโครงการฯ อย่างอื่นๆ ปริมาณการบนส่งที่เพิ่มขึ้นสูงสุด 56 PCU/วัน จะไม่ทำให้ความสามารถในการรองรับปริมาณการระบายน้ำของถนนดังกล่าวเปลี่ยนแปลงไปแต่อย่างใด แต่อาจมีผลกระทบจากอุบัติเหตุจากการบนส่งความสกปรกจากการรั่วหล่อล้นของสัตุก่อสร้างและพิภาระเสียหาย เป็นต้น ดังนั้น ผลกระทบจึงอยู่ในระดับต่ำ	<ol style="list-style-type: none"> 1) จัดเตรียมสถานที่สำหรับกองวัสดุก่อสร้างไม่ให้ล้าออกมานอกพื้นที่โครงการ 2) จัดเตรียมพื้นที่สำหรับงานบนชั้นวัสดุก่อสร้าง และพื้นที่สำหรับของครอบครัวทุกคนในโครงการ โดยไม่ให้จอดล้าเข้าไปในพื้นที่สาธารณะภายในโครงการ 3) มีมาตรการไม่ให้เครื่องจักรกลและเครื่องมือก่อสร้างทำงานนอกพื้นที่โครงการโดยจะกำชับให้ผู้รับเหมา ก่อสร้างปฏิบัติตามมาตรการอย่างเคร่งครัด 4) ควบคุมน้ำหนักรถบรรทุกตามพิกัดของกรมการขนส่งทางบก เพื่อป้องกันการชำรุดทรุดโทรมของเส้นทางคมนาคม 	มาตรการติดตามตรวจสอบ <ul style="list-style-type: none"> • ดูแลที่ดินที่ดูแล <ul style="list-style-type: none"> - ความเสียหายของผู้คนหรือความเสียหายใดๆ ที่เกิดจากกิจกรรมการขุดส่งน้ำดูดอุปกรณ์ของโครงการ • วิธีการจัดการ <ul style="list-style-type: none"> - ตรวจสอบความเสียหายที่เกิดขึ้นของผู้คน และจัดให้มีการซ่อมแซมความเสียหายที่เกิดขึ้นจากกิจกรรมโครงการ

PTC CONDO CO., LTD.
บริษัท พีทีซี.คอนโด จำกัด

สิงหาคม 2554

(นายปัญญา ติรกิจพงศ์ และนางสาวฐิติมา ติรกิจพงศ์)

กรรมการผู้มีอำนาจ / บริษัท พีทีซี.คอนโด จำกัด

Thitima T.

รับรองจำนวน.....9/85.....หน้า

สิงหาคม 2554

(นายธนยกร จินต์ประเสริฐ)
ผู้อำนวยการสิ่งแวดล้อม / บริษัท โปร เอ็น เทค โนโลยี จำกัด



ตารางที่ 1 (ต่อ)

องค์ประกอบของสิ่งแวดล้อมและ คุณค่าด้านๆ	ผลกระทบต่อสิ่งแวดล้อมที่สำคัญ	มาตรการป้องกัน และแก้ไขผลกระทบสิ่งแวดล้อม	มาตรการติดตามตรวจสอบ คุณภาพสิ่งแวดล้อม
3.2 การระบายน้ำ (ต่อ)		<p>5) ลดขนาดสิ่งปลูกสร้างของโครงการจะชัดให้มีการติดแผ่นป้าย สะท้อนแสงและสีบริเวณที่สาธารณะเพื่อให้สู้ขับสีของถนน สังเกตเห็นรถจักรถ้าได้ย่างขั้นตอนเพื่อป้องกันการเฉี่ยวชน</p> <p>6) จัดให้มีส้วมน้ำหรือส้วมปิดกลุ่มระบบหลังรัฐให้มีมาตรฐาน เพื่อป้องกัน การตกลงของส้วมก่อสร้าง</p> <p>7) จัดเตรียมชุดล้างส้อบนบรรทุกหนักในหน่วยงานเพื่อป้องกันไฟให้มี ผุน หิน ดิน และเศษวัสดุที่ติดล้อรถยกไปร่วงหล่นบนพื้น การจราจรบนถนนภายนอกโครงการ</p> <p>8) กำหนดช่วงเวลาการขนส่งส้วมก่อสร้าง ให้สอดคล้องกับกฎหมายที่ เกี่ยวข้อง โดยเฉพาะการปฏิบัติตามข้อบังคับเข้าพนักงานของรัฐว่าด้วย การห้ามเดินรถและการห้ามของรถบรรทุกตั้งแต่ 10 สลับขึ้นไป และ รถพ่วงในเขตกรุงเทพมหานคร (ฉบับที่ 3) พ.ศ. 2546 เว้นแต่ได้ขอ อนุญาตจากหน่วยงานที่เกี่ยวข้องในการเข้าเป็นเร่งด่วน</p> <p>9) จัดให้มีเข้าหน้าที่อำนวยความสะดวกด้านการจราจรภายในพื้นที่ โครงการ และบริเวณทางเข้า-ออก รวมทั้งจำกัดความเร็วของ รถบรรทุกภายในพื้นที่โครงการไม่ให้เกิน 30 กม./ชม.</p> <p>10) จัดให้มีมาตรการซ่อมแซมคิวอน หรือความเสียหายใดๆ ที่เกิดจาก กิจกรรมการขนส่งส้วมก่อสร้างของโครงการ ดำเนินการโดยทันท่วงที</p>	<ul style="list-style-type: none"> ช่วงเวลาที่ตรวจสอบ/ความถี่ <ul style="list-style-type: none"> - ตลอดระยะเวลาก่อสร้าง ผู้รับผิดชอบ <ul style="list-style-type: none"> - ผู้รับเหมา ก่อสร้าง

รับรองจำนวน.....10/85.....หน้า



สิงหาคม 2554

T.

Thitima T.

(นายปัญญา จิรกิจพงศ์ และนางสาวฐิติมา จิรกิจพงศ์)
กรรมการผู้มีอำนาจ / บริษัท พีทีซี. คอนโด จำกัด

สิงหาคม 2554

Somsak J.

(นายธนัยกร จินดีประเสริฐ) PRO-EN
ผู้อำนวยการสิ่งแวดล้อม / บริษัท โปร อิน เทคโนโลยี จำกัด



ตารางที่ 1 (ต่อ)

องค์ประกอบของสิ่งแวดล้อมและ คุณค่าต่างๆ	ผลกระบวนการต่อสิ่งแวดล้อมที่สำคัญ	มาตรการป้องกัน และแก้ไขผลกระทบต่อสิ่งแวดล้อม	มาตรการติดตามตรวจสอบ คุณภาพสิ่งแวดล้อม
3.3 การใช้น้ำ	โครงการมีความต้องการใช้น้ำในช่วงการก่อสร้างประมาณ 14 ลบ.ม./วัน โดยจะเป็นน้ำใช้ของคนงานก่อสร้าง และน้ำใช้จาก กิจกรรมการซ่อมแซมทำความสะอาดที่ก่อสร้างประจำวัน ซึ่งเป็นปริมาณเพียงเล็กน้อย จึงก่อให้เกิดผลกระทบต่อการใช้น้ำของชุมชนในระดับต่ำ	1) จัดให้มีถังน้ำสำรองน้ำใช้ ความจุไม่น้อยกว่า 14 ลบ.ม. จำนวน 1 ถังสามารถ สำรองน้ำใช้ได้อย่างเพียงพอ 2) ตรวจสอบอุปกรณ์ หากพบให้รับดำเนินการแก้ไขโดยด่วน 3) กำชับให้คนงานใช้น้ำอย่างประหยัด	จัดให้มีการติดตามตรวจสอบการปฏิบัติ ตามมาตรการป้องกันและแก้ไขผลกระทบ สิ่งแวดล้อมของผู้รับเหมา ก่อสร้างอย่าง เกร่งครัด และนำเสนอผลการติดตาม ตรวจสอบต่อสำนักงานนโยบายและแผน ทรัพยากรธรรมชาติและสิ่งแวดล้อมทุก 6 เดือน
3.4 การใช้ไฟฟ้า	ในช่วงก่อสร้างโครงการจะขอใช้ไฟฟ้าจากภารไฟฟ้า นครหลวง (กฟน.) เนื่องจากความต้องการค่อนข้างมาก โครงการจะส่งผลกระทบต่อการใช้ไฟฟ้าของชุมชนข้างเคียง หรือระบบของการไฟฟ้านครหลวงในระดับต่ำ เนื่องจาก ปริมาณไฟฟ้าที่ต้องการใช้สูงอย่างมาก	1) แนะนำให้คนงานใช้ไฟฟ้าอย่างประหยัด 2) เลือกใช้อุปกรณ์/หลอดไฟแบบประหยัดพลังงาน 3) ติดตั้งอุปกรณ์และการจ่ายไฟฟ้าให้เป็นไปด้วยความเรียบร้อยและ ถูกต้องตามมาตรฐาน	จัดให้มีการติดตามตรวจสอบการปฏิบัติ ตามมาตรการป้องกันและแก้ไขผลกระทบ สิ่งแวดล้อมของผู้รับเหมา ก่อสร้างอย่าง เกร่งครัด และนำเสนอผลการติดตาม ตรวจสอบต่อสำนักงานนโยบายและแผน ทรัพยากรธรรมชาติและสิ่งแวดล้อมทุก 6 เดือน

รับรองจำนวน.....11/85.....หน้า



สิงหาคม 2554

Thitima T.

(นายปัญญา ธิรกิจพงศ์ และนางสาวสุรัติมา ธิรกิจพงศ์)
กรรมการผู้อำนวยการ / บริษัท พีทีซี.คอนโด จำกัด

สิงหาคม 2554



PRO-EN
Technologies Co., Ltd.

(นายธันยกร จินตประเสริฐ)
ผู้อำนวยการสิ่งแวดล้อม / บริษัท โปร อิน เทคโนโลยี จำกัด


ตารางที่ 1 (ต่อ)

องค์ประกอบทางสิ่งแวดล้อมและ คุณค่าทางศิลปะ	ผลกระบวนการต่อสิ่งแวดล้อมที่สำคัญ	มาตรการป้องกัน และแก้ไขผลกระทบสิ่งแวดล้อม	มาตรการติดตามตรวจสอบ คุณภาพสิ่งแวดล้อม
3.5 การจัดการน้ำฝน และน้ำปูนดูด	น้ำฝนจาก公斤งานก่อสร้างประมาณ 0.6 ลบ.ม./วัน จะถูก รวบรวมใส่ถังขนาดประมาณ 200 ลิตร เพื่อรอการเก็บ ขนโดยสำนักงานเขตดินแดง สำหรับเผยแพร่ก่อสร้างที่ไม่ ใช้แล้ว จะคัดแยกส่วนที่นำกลับมาใช้ใหม่ได้ และที่เหลือจะ นำไปปูนที่ในพื้นที่ดินของแขวงโครงการ ดังนั้น ผลกระทบ ในด้านการจัดการน้ำฝนยังคงระดับต่ำ	<p>1) กำหนดไว้ในสัญญาว่าจ้างผู้รับเหมา ในการดำเนินการจัดการน้ำฝน และเศษวัสดุก่อสร้าง ดังนี้</p> <ul style="list-style-type: none"> 1.1) จัดหาภาชนะรองรับน้ำฝนที่ถูกสุขาภัย ขนาดประมาณ 200 ลิตร ให้เพียงพอตั้งไว้บริเวณที่ก่อสร้าง 1.2) จัดให้มีพื้นที่เก็บเศษวัสดุเหลือใช้จากการก่อสร้าง และต้องปิดกุญ ด้วยผ้าดูดมิตซิล เพื่อรักษาความสะอาด ห้ามบีบอัดเอกสารเข้ามาเก็บ บนน้ำฝนทุกวัน โดยผู้รับเหมารับผิดชอบค่าใช้จ่าย 1.3) ติดต่อประสานงานให้สำนักงานเขตฯ หรือบริษัทเอกชนเข้ามายield น้ำฝนทุกวัน โดยผู้รับเหมารับผิดชอบค่าใช้จ่าย 1.4) จัดหารถถังเศษวัสดุก่อสร้างไปกำจัดอย่างน้อย 1 ครั้ง/สัปดาห์ และ มีผ้าใบกุญมิตซิล เพื่อป้องกันการร่วงหล่นหรือปูงกระจาย <p>2) จัดสร้างปล่องทึบเศษวัสดุก่อสร้างของอาคารและทำรากก้นส้อมพื้นที่ รวบรวมเศษวัสดุจากการก่อสร้าง เพื่อป้องกันการปูงกระชาขของผู้คนและ การปนเปื้อนของเศษวัสดุก่อสร้างที่ภายนอก</p> <p>3) กำจัดไห้คันงานทึบงะในที่พักของน้ำฝนที่โครงการจัดเตรียมไว้ท่าน้ำ</p> <p>4) ตรวจสอบสภาพที่ร่องรับน้ำที่ห้องน้ำในสภาพที่ดีอยู่เสมอ</p> <p>5) เก็บรวบรวมเศษวัสดุก่อสร้างให้เป็นสัดส่วน และคัดแยกส่วนที่สามารถ นำกลับมาใช้ได้อีก เพื่อนำกลับมาใช้ใหม่หรือนำไปขายให้กับเอกชนที่ รับซื้อเพื่อลดปริมาณขยะที่ต้องกำจัด</p>	<p>จัดให้มีการติดตามตรวจสอบการปฏิบัติตาม มาตรการป้องกันและแก้ไขผลกระทบ สิ่งแวดล้อมของผู้รับเหมา ก่อสร้างอย่าง เคร่งครัด และนำเสนอผลการติดตาม ตรวจสอบค่าสำนักงานนโยบายและแผน ทรัพยากรธรรมชาติและสิ่งแวดล้อมทุก 6 เดือน</p>

รับรองจำนวน.....12/85.....หน้า


PTC. CONDO CO., LTD.
 บริษัท พีทีซี.คอนโด จำกัด

สิงหาคม 2554

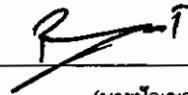


Thitima T.

(นางปัญญา อิรกิจพงศ์ และนางสาวรัชฎินา อิรกิจพงศ์)

กรรมการผู้มีอำนาจ / บริษัท พีทีซี.คอนโด จำกัด

สิงหาคม 2554

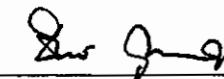


PRO-EN
 Technologies Ltd.

(นายชันย์กร จินต์ประเสริฐ)

ผู้อำนวยการสิ่งแวดล้อม / บริษัท โปร เอ็น เทคโนโลยี จำกัด

ตารางที่ 1 (ต่อ)


องค์ประกอบของสิ่งแวดล้อมและ คุณค่าต่างๆ	ผลผลกระทบต่อสิ่งแวดล้อมที่สำคัญ	มาตรการป้องกัน และแก้ไขผลกระทบสิ่งแวดล้อม	มาตรการติดตามตรวจสอบ คุณภาพสิ่งแวดล้อม
3.6 การบ่มบัดน้ำเสีย	น้ำเสียที่เกิดขึ้นในระบบก่อสร้างประมาณ 11 ลบ.ม./วัน จะได้รับการบ่มบัดด้วยระบบบ่มบัดน้ำเสียสำเร็จรูปจนได้มาตรฐานน้ำทึบที่เทียบชั้นกับระบบลงสู่ท่อระบายน้ำสาธารณะ ซึ่งไม่ได้เพิ่มค่าความสกปรกให้แก่แหล่งรองรับน้ำทึบโดยเด็ดขาด ดังนั้นผลกระทบจึงอยู่ในระดับต่ำ	<ol style="list-style-type: none"> ก้าวไปในสัญญาว่าจ้างผู้รับเหมา ให้จัดหาระบบบ่มบัดน้ำเสียสำเร็จรูป เพื่อบ่มบัดน้ำเสียที่เกิดจากกิจกรรมของคนงานก่อสร้าง สามารถบ่มบัดน้ำเสียได้ไม่น้อยกว่า 11 ลบ.ม./วัน และต้องมีประสิทธิภาพในการบ่มบัดน้ำทึบได้ตามมาตรฐานน้ำทึบจากอาคารประเภท ก. หนี้นตรวจสอบอุบัติการทำงานของระบบบ่มบัดน้ำเสีย ให้มีประสิทธิภาพดีอยู่เสมอ เช่น หนี้นตรวจสอบและสูบน้ำออกจากระบบทุก 1 เดือน หรือตามความเหมาะสมฯ ตาม 	<ul style="list-style-type: none"> ติดตามตรวจสอบคุณภาพน้ำทึบที่ออกจากระบบบ่มบัดน้ำเสียสำเร็จรูป <ul style="list-style-type: none"> ค่าน้ำที่ตรวจวัด <ul style="list-style-type: none"> ความเป็นกรด-ค้าง, บีโอดี และของแข็งในน้ำ สถานีตรวจวัด <ul style="list-style-type: none"> จำนวน 1 จุดที่บ่อพักน้ำชั่วคราวสุดท้าย ก่อน ระบายน้ำระบบประปาที่ตั้งสาธารณูปโภค ช่วงเวลาที่ตรวจวัด/ความถี่ <ul style="list-style-type: none"> เดือนละครั้งตลอดระยะเวลาก่อสร้าง ผู้รับผิดชอบ <ul style="list-style-type: none"> เจ้าของโครงการและผู้รับเหมา ก่อสร้าง
3.7 การระบายน้ำและป้องกัน น้ำท่วม	ผลกระทบต่อการระบายน้ำส่วนใหญ่มีสาเหตุมาจากการร่วงหล่นของเศษวัสดุก่อสร้าง เข้าสู่ร่างระบายน้ำชั่วคราว ซึ่งจะทำให้ร่างระบายน้ำเกิดการอุดตัน และเกิดน้ำท่วมน้ำทึบได้ ดังนั้นผลกระทบจึงอยู่ในระดับต่ำ	<ol style="list-style-type: none"> จัดให้มีร่างระบายน้ำชั่วคราว สำหรับระบายน้ำฝน และน้ำทึบจากระบบบ่มบัดน้ำเสีย และที่ปลายทางระบายน้ำทึบก่อสร้างบ่อคัก ตะกอนคิน เพื่อคักเศษดิน หิน ก้อนระบายน้ำออกนอกโครงการ หนี้น้ำที่ความสะอาดของระบายน้ำและบ่อคักตะกอนให้ปราศจากเศษวัสดุ น้ำที่ใส่ตากแดด เมื่อเสร็จสิ้นการก่อสร้างในแต่ละวัน จัดให้มีพื้นที่ก่อสร้างเศษวัสดุก่อสร้างอย่างเป็นระเบียบ มีส้ายใบปักดูแลอย่างมีคุณภาพ และควรอยู่ห่างจากร่างระบายน้ำของโครงการ ตามความเหมาะสม 	<ul style="list-style-type: none"> จัดให้มีการติดตามตรวจสอบการปฏิบัติตาม มาตรการป้องกันและแก้ไขผลกระทบสิ่งแวดล้อมของผู้รับเหมา ก่อสร้างอย่างเคร่งครัด และนำเสนอบอกการติดตาม ตรวจสอบต่อสำนักงานนโยบายและแผนทรัพยากรธรรมชาติและสิ่งแวดล้อมทุก 6 เดือน

รับรองจำนวน.....13/85.....หน้า

PTC CONDO CO., LTD.

บริษัท พีทีซี.คอนโด จำกัด


สิงหาคม 2554

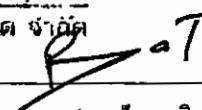 Thitima T.

(นายปัญญา ติริกิพงศ์ และนางสาวธิติมา ติริกิพงศ์)

กรรมการผู้อำนวยการ / บริษัท พีทีซี.คอนโด จำกัด

สิงหาคม 2554

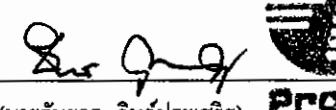 ดร. อรุณรัตน์ พรหมสิน
(นายอธิบดี จังหวัดเชียงใหม่)
ผู้อำนวยการสิ่งแวดล้อม / บริษัท โปรดิวชั่น จำกัด



PRO-EN
Environmental Protection Co., Ltd.

ตารางที่ 1 (ต่อ)

องค์ประกอบของสิ่งแวดล้อมและ ความค่าคุณๆ	ผลกระทบต่อสิ่งแวดล้อมที่สำคัญ	มาตรการป้องกัน และแก้ไขผลกระทบสิ่งแวดล้อม	มาตรการติดตามตรวจสอบ คุณภาพสิ่งแวดล้อม
3.8 อาชีวอนามัยและความ ปลอดภัยในการทำงาน/การ ป้องกันอัคคีภัย	ผลกระทบในระยะก่อสร้างส่วนใหญ่เกิดจากความประมาท และการจัดการที่ไม่เหมาะสม รวมถึงความไม่ห.mxอนของ เครื่องจักร/อุปกรณ์ ได้แก่ การร่วงหล่นของเศษปูนและอิฐจาก ตัวอาคาร อัคคีภัยจากถังเก็บเชื้อเพลิง อุบัติเหตุจากการทำงาน ของคนงาน ฯลฯ ทำความเสียหายต่อทรัพย์สินและความ ปลอดภัยของบุคคล ดังนั้นผลกระทบจึงอยู่ในระดับค่า	<ol style="list-style-type: none"> 1) ควบคุมคุณภาพให้บริษัทผู้รับเหมาปฏิบัติตามข้อกำหนด/กฎหมายที่ เกี่ยวข้องกับความปลอดภัยในงานก่อสร้างอย่างเคร่งครัด โดยเฉพาะ ข้อบัญญัติกรุงเทพมหานคร (2522) เรื่องการควบคุมการก่อสร้าง ประจำสกุลกรุงเทพมหานคร (2534) กฎกระทรวงฉบับที่ 4 (2526) และ ประกาศกระทรวงมหาดไทย เรื่องความปลอดภัยในการก่อสร้าง เช่น การสวมใส่อุปกรณ์ป้องกันอันตรายส่วนบุคคล เป็นต้น 2) จัดทำประทับอุบัติเหตุที่อาจจะเกิดขึ้น ต่อชีวิต ร่างกาย และทรัพย์สิน ของทั้งคนงาน และผู้ที่อยู่อาศัยโดยรอบ 3) จัดทำแผนทางเข้าออกนับถ้วนอาคารเพื่อกันเหยื่อสกัดร่วงหล่น 4) ประชุมติดตามผลงานประจำเดือน และประสถานงานแก่ทีมบัญชา ในการก่อสร้าง พร้อมกำหนดมาตรการค้านความปลอดภัย โดย วิศวกรที่ปรึกษาเจ้าของโครงการ เจ้าของอาคารข้างเคียง ในการสร้าง ความปลอดภัยในการทำงาน 5) จัดเตรียมอุปกรณ์ป้องกันอันตรายส่วนบุคคล เช่น หมวก/แวนดา นิรภัย ปลอกอุคุ ฯลฯ ให้เพียงพอและเหมาะสมต่อจำนวนคนงานและ ลักษณะงาน 6) นำมันเชื้อเพลิง ถังแก๊สที่ใช้ในงานก่อสร้าง ต้องจัดหาที่นี่ที่จัดเก็บไว้ เรียบร้อย โดยต้องมีรั้วส้อนรอบ และติดตั้งป้ายเตือนอันตราย 7) จัดให้เครื่องดับเพลิงมือถือ หรืออุปกรณ์ป้องกันอัคคีภัยอื่นๆ ที่จำเป็น ติดตั้งไว้ประจำที่นี่ที่ก่อสร้าง โดยเฉพาะบริเวณที่เก็บเชื้อเพลิง 	<p><u>มาตรการติดตามตรวจสอบ</u> <u>ด้านอาชีวอนามัยและความปลอดภัย</u></p> <ul style="list-style-type: none"> ● ดูชนิดที่ตรวจวัด <ul style="list-style-type: none"> - สภาพการเกิดอุบัติเหตุและการบาดเจ็บ และการเข้าป่วยจากการปฏิบัติงาน ● วิธีการจัดการ <ul style="list-style-type: none"> - ป้องกันเหตุแห่งการเกิดอุบัติเหตุ (จากการประเมินผลเหตุที่เกิดมาแล้ว) ● ช่วงเวลาที่ตรวจวัด/ความถี่ <ul style="list-style-type: none"> - บันทึกสถิติและตรวจวัดเดือนละ 1 ครั้ง ตลอดระยะเวลาการก่อสร้าง ● ผู้รับผิดชอบ <ul style="list-style-type: none"> - เจ้าของโครงการและรับเหมา ก่อสร้าง


รับรองจำนวน.....14/85.....หน้า


PTC CONDO CO., LTD.
บริษัท พีทีซี.คอนโด จำกัด

สิงหาคม 2554

(นายปัญญา ลิริกิจพงศ์ และนางสาวสุริติมา ลิริกิจพงศ์)

กรรมการผู้มีอำนาจ / บริษัท พีทีซี.คอนโด จำกัด

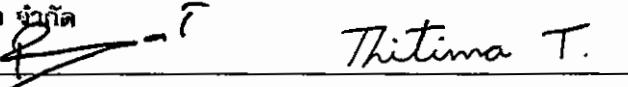
Thitima T.

สิงหาคม 2554

(นายธันยกร จินตประเสริฐ) PRO-ER
ผู้อำนวยการสิ่งแวดล้อม / บริษัท โปร อีน เทคโนโลยี จำกัด



ตารางที่ 1 (ต่อ)

องค์ประกอบของสิ่งแวดล้อมและคุณค่าทางสังคม	ผลกระทบต่อสิ่งแวดล้อมที่สำคัญ	มาตรการป้องกัน และแก้ไขผลกระทบสิ่งแวดล้อม	มาตรการติดตามตรวจสอบคุณภาพสิ่งแวดล้อม
3.8 อาชีวอนามัยและความปลอดภัยในการทำงาน/การป้องกันอัคคีภัย (ต่อ)		<p>8) เฝ้าระวัง ดูแลความประพฤติของคนงานไม่ให้เกิดความเดือดร้อนและปัญหาต่างๆ แก่คนงานด้วยกัน และประชาชนใกล้เคียง โดยระบุในสัญญาว่าถ้าหากผู้รับเหมาดำเนินการ</p> <ul style="list-style-type: none"> - จัดให้มีการตรวจสอบประจำวันงาน และตรวจสอบสุขภาพพนักงานก่อนรับเข้าปฏิบัติงาน โดยพนักงานที่เป็นโรคติดต่อร้ายแรง ต้องให้หยุดงานจนกว่าจะหายขาด - ในกรณีที่ใช้สันทงหางผ่านพื้นที่ชุมชน ต้องกำชับให้พนักงานขับรถรับ-ส่งคนงานขับรถด้วยความระมัดระวัง โดยเฉพาะช่วงที่ผ่านชุมชนหนาแน่นและโรงเรียน - ดูแล ควบคุมคนงานอย่างเข้มงวด เพื่อป้องกันปัญหาลักษณะในการทำร้ายร่างกาย และการทะเลาะวิวาทระหว่างคนงานด้วยกันเอง หรือระหว่างคนงานกับคนในชุมชนใกล้เคียง - กำหนดเวลาเข้า-ออกบ้านพักคนงานไว้ไม่เกิน 22.00 น. และต้องมีการเช็คอินเช็คเอา-ออกบ้านพักคนงานไว้ไม่เกิน 06.00 น. - บริษัทฯ จะไม่อนุญาตให้คนงานพักอาศัยที่บริเวณโครงการ - ห้ามเล่นการพนัน และคึมสูรในบริเวณบ้านพักคนงาน - ห้ามส่งเสียงดังในยามวิกาล 	

รับรองจำนวน.....15/85.....หน้า



สิงหาคม 2554

(นายปัญญา ธิรกิจพงศ์ และนางสาวฐิติมา ธิรกิจพงศ์)

กรรมการผู้มีอำนาจ / บริษัท พีทีซี.คอนโด จำกัด

Thitima T.

สิงหาคม 2554

(นายจันทร์ จินต์ประเสริฐ)



ผู้อำนวยการสิ่งแวดล้อม / บริษัท โปร อีเอ ไนโอลайн จำกัด

ตารางที่ 1 (ต่อ)

องค์ประกอบทางสิ่งแวดล้อมและ ภัยค่าต่างๆ	ผลกระทบต่อสิ่งแวดล้อมที่สำคัญ	มาตรการป้องกัน และแก้ไขผลกระทบสิ่งแวดล้อม	มาตรการติดตามตรวจสอบ ภัยภาพสิ่งแวดล้อม
3.8 อาชีวอนามัยและความ ปลอดภัยในการทำงาน/ การป้องกันอัคคีภัย (ต่อ)		<p>9) จัดให้มีมาตรการประสานงานดีดต่อข้อรับการสนับสนุนจาก หน่วยงานดับเพลิงที่ใกล้เคียงที่สุด ในกรณีที่เกิดเหตุเพลิงไหม้ อุบัติเหตุในพื้นที่ความสามารถของอุปกรณ์ดับเพลิงที่มี</p> <p>10) ติดตั้งสัญญาณไฟหรือป้ายเตือนให้ผู้ใช้เส้นทางสัญจรไปมา มีความ ระมัดระวังเพื่อไม่ให้เกิดอุบัติเหตุจากการชนส่งวัสดุก่อสร้าง</p> <p>11) ปฏิบัติตามมาตรการลดผลกระทบด้านเสียง ฝุ่นละออง และการ ทนต่อวัสดุอย่างเคร่งครัด</p> <p>12) ประชาสัมพันธ์ให้ผู้อุทิศตนบริเวณพื้นที่ก่อสร้างทราบถึง กำหนดการ/แผนงานก่อสร้าง โครงการ ระยะเวลาการก่อสร้าง ตลอดจนมาตรการรับข้อร้องเรียน ทั้งนี้ เพื่อลดระดับความรุนแรง ของผลกระทบในระดับหนึ่ง</p> <p>13) กรณีที่กิจกรรมก่อสร้างโครงการ ทำให้เกิดความเสียหายต่อ ทรัพย์สินของเจ้าของที่ดินเข้าข้างเคียง โครงการต้องมีมาตรการชดเชย ความเสียหายตามความเหมาะสม รวมถึงต้องจัดให้มีแผนการรับ เรื่องร้องเรียนที่อาจจะเกิดขึ้นจากการก่อสร้างโครงการได้แก่</p> <ul style="list-style-type: none"> - จัดให้มีเจ้าหน้าที่ดูแลจัดการเรื่องข้อร้องเรียนต่างๆ ที่เกิดจาก กิจกรรมการก่อสร้าง และต้องมีการมอบหมายเจ้าหน้าที่ให้นัดผู้ ร้องเรียนเข้าไปปฎิพิธีที่ประสนปัญหา (ถ้ามี) ร่วมกันวิเคราะห์ สาเหตุเบื้องต้น โดยจะต้องดำเนินการตรวจสอบเบื้องต้นภายใน 3-5 วันหลังจากได้รับแจ้ง 	

PTC.CONDO CO.,LTD.
บริษัท พีทีซี.คอนโด จำกัด

เดือนกุมภาพันธ์ 2554

R - T · Thitima T.

(นายปัญญา อิรกิจพงษ์ และนางสาวธาราธิมา อิรกิจพงษ์)

กรรมการผู้มีอำนาจ / บริษัท พีทีซี.คอนโด จำกัด

รับรองจำนวน.....16/85.....หน้า

เดือนกุมภาพันธ์ 2554

Surajit

(นายชันย์กร จินดีประเสริฐ)

ผู้อำนวยการสิ่งแวดล้อม / บริษัท โปร เอ็น เทคโนโลยี จำกัด



Pro-EN

ตารางที่ 1 (ต่อ)

องค์ประกอบของสิ่งแวดล้อมและ คุณค่าด้านๆ	ผลกระทบต่อสิ่งแวดล้อมที่สำคัญ	มาตรการป้องกัน และแก้ไขผลกระทบสิ่งแวดล้อม	มาตรการติดตามตรวจสอบ คุณภาพสิ่งแวดล้อม
3.8 อาชีวอนามัยและความ ปลอดภัยในการทำงาน/ การป้องกันอัคคีภัย (ต่อ)		<ul style="list-style-type: none"> - จัดให้มีศูนย์รับเรื่องร้องเรียนไว้ประจำในสำนักงานก่อสร้าง โครงการ โดยต้องมีเจ้าหน้าที่ของโครงการ หรือเจ้าหน้าที่ของบริษัทผู้รับเหมาอยู่ประจำเพื่อรับแจ้งข้อร้องเรียนจากผู้ร้องเรียน โดยทางว่าง โทรศัพท์ บันทึก จดหมาย โทรสาร จดหมาย อีเมลหรือนิคส์ โดยผู้รับข้อร้องเรียนจะดูซื้อที่อยู่เบอร์โทรศัพท์ ที่สามารถติดต่อได้ รายละเอียดที่ร้องเรียนพร้อมข้อเสนอแนะ และแนวทางการแก้ไขของผู้ร้องเรียน ไว้เบื้องต้น และนำส่งไปยังบริษัทเจ้าของโครงการ - จัดให้มีการประชุมพิจารณาแนวทางแก้ไขเรื่องร้องเรียนโดย ทีมงานโครงการทุกฝ่าย ซึ่งประกอบด้วยด้วยแทนหรือผู้รับผิดชอบของ เจ้าของโครงการและบริษัทผู้รับเหมาก่อสร้าง เพื่อพิจารณาข้อร้องเรียน วิเคราะห์หาสาเหตุของปัญหา และ拿出หมายให้ผู้รับผิดชอบดำเนินการแก้ไขต่อไป 	

รับรองจำนวน.....17/85.....หน้า


PTC CONDO CO., LTD.
 บริษัท พีทีซี.คอนโด จำกัด

สิงหาคม 2554

(นายปัญญา อิรกิจพงศ์ และนางสาวฐิติมา อิรกิจพงศ์)

กรรมการผู้มีอำนาจ / บริษัท พีทีซี.คอนโด จำกัด


Thitima T.

สิงหาคม 2554

(นายชันยกร จินดีประเสริฐ)

ผู้อำนวยการสิ่งแวดล้อม / บริษัท โปร เอ็น เทคโนโลยี จำกัด



Pro-En
 Technologies Co., Ltd

ตารางที่ 1 (ต่อ)

องค์ประกอบทางสิ่งแวดล้อมและ คุณค่าเด่นๆ	ผลกระทบต่อสิ่งแวดล้อมที่สำคัญ	มาตรการป้องกัน และแก้ไขผลกระทบสิ่งแวดล้อม	มาตรการติดตามตรวจสอบ คุณภาพสิ่งแวดล้อม
4. คุณค่าเด่นๆ			
4.1 สภาพแวดล้อม-สังคม และ การมีส่วนร่วมของประชาชน	ผลกระทบจะเกิดจากมีผู้มาทำความสงบสุขของชุมชนจากน้ำพิษ เช่น เสียงดัง การจราจรติดขัด และฝุ่นละออง เป็นต้น อ่อนตัวไป โครงการได้มีมาตรการป้องกันและแก้ไขผลกระทบสิ่งแวดล้อม ดังกล่าว ด้านนี้ผลกระทบจึงอยู่ในระดับค่า	<ol style="list-style-type: none"> 1) ประชาสัมพันธ์ให้ผู้อยู่อาศัยบริเวณพื้นที่ก่อสร้างทราบถึง กำหนดการ/แผนงานก่อสร้างโครงการ ระยะเวลาการก่อสร้าง ตลอดจนมาตรการรับข้อร้องเรียน 2) เตรียมวังและคุ้มครองประเพดพืชของคนงานมิให้ก่อความเดือดร้อน และปัญหาต่างๆ แก่คนงานทั้งบ้านและกับประชาชนใกล้เคียง 3) ปฏิบัติตามข้อกำหนด/กฎหมายที่เกี่ยวข้องกับงานก่อสร้างอย่าง เกร่งครัด ได้แก่ กฎหมาย ฉบับที่ 4 (2526) ออกตามความใน พระราชบัญญัติควบคุมอาคาร 2522 ข้อบัญญัติกรุงเทพมหานคร (2522) เรื่อง ควบคุมการก่อสร้าง ประกาศกรุงเทพมหานคร 2534 และประกาศกรุงเทพมหานครไทย เรื่อง ความปลอดภัยในการ ก่อสร้าง ได้แก่ <ul style="list-style-type: none"> - รอบรัฐกิจสกุก่อสร้างต้องใช้ผ้าใบปิดคุณภาพหลังรากเพื่อ ลดการร่วงหล่นหรือฟุ้งกระจายของวัสดุก่อสร้าง - มีวัสดุปีก (ผ้าใบหรือตาข่ายขนาดไม่เกิน 2 มม.) กันด้วยอาคาร ตลอดแนวหน้าบ้านและความสูงของอาคารที่กำลังก่อสร้าง - จัดให้มีพื้นที่ล้างทำความสะอาดสำหรับรถบรรทุกสกุก่อสร้าง ก่อนออกจากถนนหรือเส้นทางจราจรภายนอก - จัดให้มีรั้วชั่วคราวสูงไม่น้อยกว่า 5 น. (รั้วทึบ 3 น. และผ้าใบ หรือตาข่าย 2 น.) ปิดกันตามแนวเขตที่ติดต่อกันที่สาธารณูป ารหรือที่คืนด่างเข้าของ 	มาตรการติดตามตรวจสอบ สภาพสิ่งแวดล้อม <ul style="list-style-type: none"> ● ตัวนี้ที่ตรวจสอบ <ul style="list-style-type: none"> - ความคิดเห็นของชุมชนข้างเคียง รวมทั้งปัญหา ความเดือดร้อน และ ผลกระทบที่ได้รับจากการก่อสร้าง ตลอดจนข้อร้องเรียน และ ข้อเสนอแนะ ● วิธีการสำรวจ <ul style="list-style-type: none"> - สำรวจโดยการตรวจเชิงรุกพื้นที่บ้านและ คิดเห็นของชุมชนใกล้เคียงโครงการ ● ช่วงเวลาที่ตรวจสอบ/ความถี่ <ul style="list-style-type: none"> - เดือนละครั้งตลอดระยะเวลาการก่อสร้าง ● ผู้รับผิดชอบ <ul style="list-style-type: none"> - เจ้าของโครงการและผู้รับเหมาการก่อสร้าง

PTC CONDO CO., LTD.

บริษัท พีทีซี.คอนโด จำกัด

สิงหาคม 2554

(นายปัญญา จิรกิจพงศ์ และนางสาวสุรัติมา จิรกิจพงศ์)

กรรมการผู้มีอำนาจ / บริษัท พีทีซี.คอนโด จำกัด

รับรองจำนวน.....18/85.....หน้า

สิงหาคม 2554

(นายชัชกร จินต์ประเสริฐ)

ผู้อำนวยการสิ่งแวดล้อม / บริษัท โปร เอ็น เทคโนโลยี จำกัด


ตารางที่ 1 (ต่อ)

องค์ประกอบของทางสื่อสารมวลชน ดูมค่าต่อๆ	ผลผลกระทบต่อสื่อสารมวลชนที่สำคัญ	มาตรการป้องกัน และแก้ไขผลกระทบสื่อสารมวลชน	มาตรการติดตามตรวจสอบ ดูมภาพสื่อสารมวลชน
4.1 สภาพแวดล้อม-สังคม และ การมีส่วนร่วมของประชาชน (ต่อ)		<ul style="list-style-type: none"> - การกองวัสดุที่มีคุณค่าทางประวัติศาสตร์และศิลปะในที่ปัจจุบัน และมีคุณค่าทางประวัติศาสตร์และศิลปะในที่ปัจจุบัน 4) จัดระเบียบการจราจรทั้งภายในและภายนอกพื้นที่ก่อสร้าง โดยกำหนดและควบคุมความเร็วของรถบรรทุกวัสดุก่อสร้างไม่ให้เกิน 30 กม./ชม. และห้ามนำบุหรี่หรือเหย็นบุหรี่แรงของรถให้เกิดเสียงดังที่บุรุษชุมชน 5) กำหนดแผนงาน/วิธีการก่อสร้างให้เหมาะสม เครื่องจักรที่มีเสียงดังควรมีการบ่มุงรักษาอย่างสม่ำเสมอและไม่ควรทำงานที่มีเสียงดังในช่วงกลางคืน 6) จัดระบบการจัดวางวัสดุก่อสร้างให้ห่างจากแนวท่อระบายน้ำชั่วคราวของโครงการ เพื่อป้องกันการร่วงหล่นของเศษวัสดุก่อสร้างลงท่อระบายน้ำทำให้ท่อระบายน้ำชำรุดต้น 7) จัดให้มีการทำความสะอาดบริเวณท่อระบายน้ำชั่วคราว และบ่อตัดดินตะกอนทุกๆ สักคราฟ เพื่อป้องกันการชำรุดต้นและการสะสมตัวของคืนตะกอน 8) ในกรณีที่การก่อสร้างทำให้ถนนทางสาธารณะหรือสาธารณะภูมิเปลี่ยนแปลง ให้ดำเนินการซ่อมแซมให้อยู่ในสภาพที่ดี 	

รับรองจำนวน.....19/85.....หน้า




สิงหาคม 2554

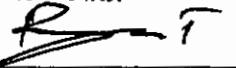 Thitima T.

(นายปัญญา จิรกิจพงศ์ และนางสาวฐิติมา จิรกิจพงศ์)
กรรมการผู้มีอำนาจ / บริษัท พีทีซี.คอนโด จำกัด

สิงหาคม 2554

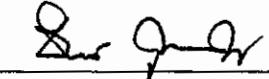 (นายธนัยกร จินดีประเสริฐ)
ผู้อำนวยการสื่อสารมวลชน / บริษัท โปร เอ็น โซลูชัน จำกัด




ตารางที่ 1 (ต่อ)

องค์ประกอบของสิ่งแวดล้อมและ อุณหภูมิ	ผลกระทบด้านสิ่งแวดล้อมที่สำคัญ	มาตรการป้องกัน และแก้ไขผลกระทบด้านสิ่งแวดล้อม	มาตรการติดตามตรวจสอบ คุณภาพสิ่งแวดล้อม
4.1 สภาพเศรษฐกิจ-สังคม และ การมีส่วนร่วมของประชาชน (ต่อ)		<p>9) ควบคุมคุณภาพ และกำชับให้ผู้รับเหมาปฏิบัติตามพระราชบัญญัติการ บุคลิกและคอมพิวเตอร์ พ.ศ. 2543 และกฎหมายที่ระบุว่าด้วยการกำกับดูแล มาตรการป้องกันการพังทลายของดินหรือสิ่งปลูกสร้างในการบุคลิก หรือคอมพิวเตอร์ พ.ศ. 2548 ตลอดจนกฎหมาย/ข้อบังคับอื่นๆ ที่เกี่ยวข้อง อย่างเคร่งครัด โดยเฉพาะงานก่อสร้างฐานรากอาคาร</p> <p>10) กรณีที่กิจกรรมก่อสร้างโครงการ ทำให้เกิดความเสียหายต่อทรัพย์สิน ของเข้าของที่ดินข้างเคียง โครงการต้องมีมาตรการซ่อมแซมความ เสียหายตามความเหมาะสม ดังนี้</p> <ul style="list-style-type: none"> - ระบุในสัญญาว่าซื้อขายรับเหมา ให้ผู้รับเหมา ขออนุญาตบ้านพัก อาศัยที่อยู่ดัดแปลงโครงการ โดยรอบ เพื่อขอตรวจสอบสภาพเป็นจุบัน และทำการบันทึกข้อมูลเก็บไว้ - จัดให้มีเจ้าหน้าที่คุ้มครองการเรื่องข้อร้องเรียนต่างๆ ที่เกิดจาก กิจกรรมการก่อสร้าง และต้องมีการมอบหมายเจ้าหน้าที่ให้นัดคู่ ร้องเรียนเข้าไปคู่พื้นที่ประสบปัญหา (ถ้ามี) ร่วมกันวิเคราะห์ สาเหตุเมื่อต้น โดยจะต้องดำเนินการตรวจสอบเบื้องต้นภายใน 3-5 วันหลังจากได้รับแจ้ง 	


รับรองจำนวน.....20/85.....หน้า


PTC CONDO CO., LTD.
 บริษัท พีทีซี.คอนโด จำกัด
 สิงหาคม 2554

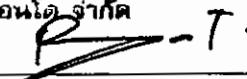

นางปัญญา ติรกิจพงศ์ และนางสาวฐิติมา ติรกิจพงศ์
 กรรมการผู้มีอำนาจ / บริษัท พีทีซี.คอนโด จำกัด

สิงหาคม 2554

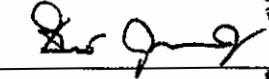

 (นายธนัยกร จินต์ประเสริฐ)
 ผู้อำนวยการสิ่งแวดล้อม / บริษัท โปร อิน เทคโนโลยี จำกัด


ตารางที่ 1 (ต่อ)

องค์ประกอบของสิ่งแวดล้อมและ คุณค่าด้วยๆ	ผลกระทบต่อสิ่งแวดล้อมที่สำคัญ	มาตรการป้องกัน และแก้ไขผลกระทบสิ่งแวดล้อม	มาตรการติดตามตรวจสอบ อุปกรณ์สิ่งแวดล้อม
4.2 สุขภาพและการสาธารณสุข	<p>ผลกระทบจากการแพร่กระจายของเชื้อโรค ผู้ป่วยกระหายจาก การก่อสร้าง ฯลฯ ส่งผลกระทบต่อปัญหาสุขภาพของคนงาน และประชาชนใกล้เคียง รวมถึงการแพร่กระจายของโรคติดต่อ ที่มาจากการก่อสร้าง โดยโรคต่างๆ ที่เกิดขึ้นอาจมีสาเหตุมาจาก คนงานเองและมาจากการที่เป็นพาหะนำโรค เช่น</p> <ul style="list-style-type: none"> - โรคที่แมลงสาบเป็นพาหะนำโรค เช่น โรคระบบทางเดินอาหาร โรคระบบสำไส้ โรคท้องเสีย โรคผิวหนัง โรคตับ อักเสบ เป็นต้น - โรคที่บุกเป็นพาหะนำโรค เช่น โรคไข้เลือดออก โรคไข้มาลาเรีย โรคไข้สมองอักเสบ - โรคที่แมลงวันเป็นพาหะ เช่น อหิวัตรโรค - โรคที่คนเป็นพาหะ เช่น โรคไวรัสตับอักเสบ บี, จี - โรคที่เกิดจากสัตว์ปีก เช่น โรคไข้หวัดนก 	<ol style="list-style-type: none"> 1) จัดเตรียมระบบสุขาภิบาลและอนามัยสิ่งแวดล้อมที่มีความสะอาด ถูก สุขลักษณะ และเพียงพอต่อจำนวนคนงานก่อสร้าง ได้แก่ น้ำดื่ม ห้อง สุขา ระบบบำบัดน้ำเสีย และระบบกำจัดน้ำเสีย เป็นต้น 2) จัดให้มีการเฝ้าระวังโรคที่จะเกิดจากสัตว์ที่เป็นพาหะนำโรค และ กำจัดพาหะนำโรค และแหล่งเพาะพันธุ์ในบริเวณบ้านพักคนงานและ พื้นที่โดยรอบ ดังนี้ <ul style="list-style-type: none"> - จัดให้มีการน้ำดื่มน้ำร้อนรับน้ำเสียที่มีขนาดที่เหมาะสม ทำด้วยวัสดุ แข็งแรง ใช้งานได้ดี ไม่ร้าวซึม มีฝาปิดมีลิขิต และจำนวนเพียงพอ เพื่อรับรองรับน้ำเสียจากคนงาน และควบคุมให้คนงานทึ่งจะ น้ำเสียในภายนอก รับรองรับที่จัดเตรียมไว้อย่างเคร่งครัด โดยให้ สำนักงานเขตฯ เข้ามารับไปกำจัดให้ถูกต้องตามหลักสุขาภิบาล ไม่ให้มีขยะเหลือตกค้าง - ฉุบและรักษาความสะอาดบริเวณที่พัก อย่างสม่ำเสมอ 	<p>จัดให้มีการติดตามตรวจสอบการปฏิบัติ ตามมาตรการป้องกันและแก้ไข ผลกระทบสิ่งแวดล้อม ที่ผู้รับเหมา ก่อสร้างอย่างเคร่งครัด และ นำเสนอผลการติดตามตรวจสอบต่อ สำนักงานนโยบายและแผน ทรัพยากรธรรมชาติและสิ่งแวดล้อมทุก 6 เดือน</p>

รับรองจำนวน.....21/85.....หน้า



สิงหาคม 2554

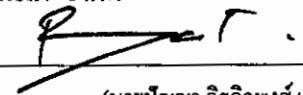
 Thitima T.

(นายปัญญา ธิรกิจพงศ์ และนางสาวฐิตินา ธิรกิจพงศ์)

กรรมการผู้มีอำนาจ / บริษัท พีทีซี.คอนโด จำกัด



สิงหาคม 2554

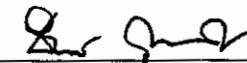

(นายธนยกร จินตประเสริฐ)

ผู้อำนวยการสิ่งแวดล้อม / บริษัท โปร เอ็น เทคโนโลยี จำกัด

ตารางที่ 1 (ต่อ)

องค์ประกอบของสิ่งแวดล้อมและ คุณค่าต่างๆ	ผลกระทบต่อสิ่งแวดล้อมที่สำคัญ	มาตรการป้องกัน และแก้ไขผลกระทบสิ่งแวดล้อม	มาตรการคิดตามตรวจสอบ คุณภาพสิ่งแวดล้อม
4.2 สุขภาพและการสาธารณสุข (ต่อ)		<ul style="list-style-type: none"> - จัดระบบสาธารณูปโภคและสาธารณูปการให้แก่กิจกรรมงานก่อสร้างอย่างถูกสุขลักษณะ เช่น น้ำดื่มพักผ่อนงาน โครงการจะสร้างให้มีมาตรฐานตามที่กฎหมายกำหนด มีการระบุมาตรฐานก่อสร้างที่ดี ไม่อับทึบ อิทธิพลทั้งทางด้านสุขอนามัยและด้านความปลอดภัยในห้องพักตามจำนวนคนต่อห้องที่เหมาะสม และไม่แย่งชิงเงินไปและจัดห้องสุขาที่ถูกสุขลักษณะไม่น้อยกว่า 1 ห้องต่อคนงาน 20 คน - จัดให้มีการป้ายคำแนะนำสิ่งของห้องส้วมและนำเข้าในพื้นที่ก่อสร้าง - สุ่มสังเคราะห์ภัยในดังกรอบหรือบ่อเกรอะ โดยสำนักงานเขตฯ นำไปกำจัดให้ถูกต้องตามหลักสุขาภิบาล และสิ่งกอฟองตั้งเกรอะหรือบ่อเกรอะในทันที - บุคลากรจะออกในส่วนของแรงงานโดยรอบโครงการ เพื่อป้องกันไม่ให้เกิดน้ำซึ่ง และสามารถทราบข้ออุบัติได้ตั้งแต่ต้น - ทำความสะอาดท่อน้ำทึ่ง ไม่ให้มีเศษอาหารค้างหรืออุดตัน - เก็บอาหารสุดและอาหารแห้งในภาชนะที่ปิดมิดชิด - สำรวจและกำจัดแหล่งเพาะพันธุ์ยุงบริเวณที่พักเป็นประจำทุกสัปดาห์ <ul style="list-style-type: none"> • โดยปิดปากภาชนะเก็บน้ำอย่างมิดชิด รวมทั้ง เก็บท่าลาก เศษวัสดุต่างๆ เช่น ขวด ไห กระป๋อง ฯลฯ หรืออุณหิมิคิด เพื่อไม่ให้ร่องรับน้ำได้ ซึ่งช่วยกำจัดแหล่งเพาะพันธุ์ยุงได้ดี 	


รับรองจำนวน.....22/85.....หน้า



PTC CONDO CO., LTD.

บริษัท พีทีซี.คอนโด จำกัด


สิงหาคม 2554

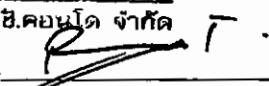

Thitima T.

(นายปัญญา ติรกิจพงศ์ และนางสาวฐิติมา ติรกิจพงศ์)
กรรมการผู้มีอำนาจ / บริษัท พีทีซี.คอนโด จำกัด

สิงหาคม 2554

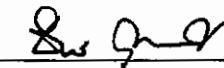



PRO-EN
Technologies Co., Ltd

ผู้ดำเนินการสิ่งแวดล้อม / บริษัท โปร เอ็น เทคโนโลยี จำกัด

ตารางที่ 1 (ต่อ)

องค์ประกอบของสิ่งแวดล้อมและ อุณหภูมิ	ผลกระทบต่อสิ่งแวดล้อมที่สำคัญ	มาตรการป้องกัน และแก้ไขผลกระทบสิ่งแวดล้อม	มาตรการติดตามตรวจสอบ อุณหภูมิสิ่งแวดล้อม
4.2 สุขภาพและการสาธารณสุข (ต่อ)		<ul style="list-style-type: none"> ● บริเวณที่ปักดันไม่มีทางเดินไม่หนาแน่น กีต้าให้มีชุมชน เพราะบุญจะชอบเดินทางพักอยู่ในที่นี่ด้วย อันๆ ควรแก้ไขให้ดูไปร่วมด้วย ถ้าเป็นคนไม่ประดับในบริเวณบ้านพัก ต้องพยายามสังเกตว่าคนน้ำมากไปจนมีน้ำขังอยู่ในงานรองกระถางหรือไม่ พยายามเทน้ำทึบบ่ออย่างดี ● ใส่ทราบอย่างหนาในภายนอกที่พื้นน้ำขัง - ติดตั้งมุ้งลวด หรืออนอนในนุ่ง - ใช้สารเคมีที่มีความปลอดภัยฉีดพ่นภายนอก และรอบบริเวณที่พัก ทุก 1 เดือน - กำจัดพืชพานำโรค และแหล่งเพาะพันธุ์ ก่อนและหลังทำการรื้อถอนบ้านพักก่อนงาน ห้องน้ำ ห้องส้วม โดยฉีดพ่นยากำจัดแมลง โดยทำการฉีดพ่นยาหลังเมื่อก่อนงานทั้งหมดถ่ายออกไปหมดแล้ว - ทำความสะอาดพื้นที่ภายนอกหลังการรื้อถอน และเมื่อฉีดพ่นยาแล้ว เสร็จทันที - จัดให้มีเข้าหน้าที่สาธารณสุขเข้ามารักษาการฉีดพ่นยา ในกรณีที่โรคไข้เลือดออกระบาด หรือพบสู่ป่วยบริเวณที่พักอาศัย - พิจารณาปรับคุณงานในท้องถิ่นเป็นอันดับแรก กรณีรับคุณงาน ต่างด้าวเข้าทำงาน ต้องรับคุณงานต่างด้าวที่มีใบอนุญาตเข้าทำงาน อย่างถูกต้องตามกฎหมาย 	

รับรองจำนวน.....23/85.....หน้า

PTC
PTC CONDO CO., LTD.
บริษัท พีทีซี.คอนโด จำกัด
สิงหาคม 2554

(นายปัญญา ถิรกิจพงศ์ และนางสาวฐิตima ถิรกิจพงศ์)

กรรมการผู้มีอำนาจ / บริษัท พีทีซี.คอนโด จำกัด

Thitima T.

สิงหาคม 2554

นายรันยกร จินต์ประเสริฐ
ผู้อำนวยการสิ่งแวดล้อม / บริษัท โปร เอ็น เทคโนโลยี จำกัด


PRO-EN
Technology Co., Ltd.

ตารางที่ 1 (ต่อ)

องค์ประกอบของสิ่งแวดล้อมและ ความคุ้มครอง	ผลกระบวนการต่อสิ่งแวดล้อมที่สำคัญ	มาตรการป้องกัน และแก้ไขผลกระทบสิ่งแวดล้อม	มาตรการติดตามตรวจสอบ คุณภาพสิ่งแวดล้อม
4.2 สุขภาพและการสาธารณสุข (ต่อ)		<ul style="list-style-type: none"> 3) จัดให้มีการตรวจสอบประวัติคุนงาน และตรวจสอบสุขภาพพนักงาน ก่อนรับเข้าปฏิบัติงาน โดยพนักงานที่เป็นโรคติดต่อร้ายแรงต้อง หยุดงานจนกว่าจะหายขาด 4) จัดเครื่องอุปกรณ์ปฐมพยาบาลเบื้องต้นไว้ในพื้นที่โครงการและมี นาฬิกาการประสานงานกับสถานบริการสาธารณสุขใกล้เคียงในกรณี เหตุการณ์ฉุกเฉิน 5) ดูแล ควบคุมคุนงานอย่างเข้มงวด เพื่อป้องกันปัญหาลักษณะฯ การ ทำร้ายร่างกาย และการทะเลาะวิวาทระหว่างคุนงานที่อยู่กันเองหรือ ระหว่างคุนงานกับคนในชุมชนใกล้เคียง 6) ปฏิบัติตามข้อกำหนด/กฎหมายที่เกี่ยวข้องกับงานก่อสร้างอย่าง เคร่งครัด ได้แก่ กฎหมายจราจรบั้นที่ 4 (2526) ออกตามความใน พรบ. ควบคุมอาคาร อาทิเช่น <ul style="list-style-type: none"> - วัสดุปีก (ห้ามหรือดำเนินการในเกิน 2 ชั่วโมง) - ตั้งค่าว่าการ ตลอดแนวมีด้านข้างและความสูงของอาคารที่กำลังก่อสร้าง - ถนนทุกสายที่ต้องใช้ค้าใบปีกคุณจะหลังรถเพื่อลดการ ร่วงหล่นหรือฟุ้งกระจายของวัสดุก่อสร้าง - การกองวัสดุที่มีฝุ่นต้องปิดหรือปิดลุม หรือเก็บในที่ปิดล้อม และ ซึ่ดพร้อมด้วยม้าเพื่อให้คิวปีกอยู่เสมอ 	

รับรองจำนวน.....24/85.....หน้า



สิงหาคม 2554

(นายปัญญา อิรกิจพงศ์ และนางสาวธาราธิมา อิรกิจพงศ์)

กรรมการผู้มีอำนาจ / บริษัท พีทีซี.คอนโด จำกัด

Thitima T.

สิงหาคม 2554

(นายชันย์กร จินต์ประเสริฐ)

ผู้อำนวยการสิ่งแวดล้อม / บริษัท โปร เอ็น เทคโนโลยี จำกัด



ตารางที่ 1 (ต่อ)

องค์ประกอบของสิ่งแวดล้อมและ ความค่า裘ๆ	ผลกระทบต่อสิ่งแวดล้อมที่สำคัญ	มาตรการป้องกัน และแก้ไขผลกระทบสิ่งแวดล้อม	มาตรการติดตามตรวจสอบ อุณหภูมิสิ่งแวดล้อม
4.3 สุนทรียภาพ	การก่อสร้างสิ่งปลูกสร้างอย่างไม่เป็นระเบียบและไม่มีหน่วยหมู่ร่วมถือการร่วมเข้า-ออกของครอบครัวบนส่วนวัสดุก่อสร้าง ทำให้เกิดทัศนียภาพที่ไม่น่าดูบูริเวณพื้นที่ก่อสร้าง อย่างไรก็ต้องการได้จัดให้มีรั้วชั่วคราวสูงไม่น้อยกว่า 5 ม. รอบบริเวณพื้นที่ก่อสร้าง ดังนั้นผลกระทบจึงอยู่ในระดับต่ำ	<p>1) ปฏิบัติตามข้อกำหนด/กฎหมายที่เกี่ยวข้องกับงานก่อสร้างอย่างเคร่งครัด ได้แก่ กฎหมายตรวจฉบับที่ 4 (2526) ออกตามความใน พ.ร.บ. ควบคุมอาคาร 2522 และประกาศกระทรวงมหาดไทย เรื่อง ความปลอดภัยในการก่อสร้าง</p> <p>2) ล้อมรั้วสูงไม่น้อยกว่า 5 ม. รอบบริเวณพื้นที่ก่อสร้างให้มีมาตรฐาน</p> <p>3) จัดให้มีผ้าใบปิดคลุมกระเบนหลังรถให้เป็นระเบียบ</p>	<p>จัดให้มีการติดตามตรวจสอบการปฏิบัติตาม มาตรการป้องกันและแก้ไข ผลกระทบ สิ่งแวดล้อม ของผู้รับเหมา ก่อสร้างอย่างเคร่งครัด และนำเสนอผลการติดตามตรวจสอบต่อ สำนักงานนโยบายและแผน ทรัพยากรธรรมชาติและสิ่งแวดล้อมทุก 6 เดือน</p>

รับรองจำนวน.....25/85.....หน้า



PTC CONDO CO., LTD.
บริษัท พีทีซี คอนโด จำกัด

สิงหาคม 2554

(นายปัญญา จิรกิจพงศ์ และนางสาวฐิตินา จิรกิจพงศ์)

กรรมการผู้มีอำนาจ / บริษัท พีทีซี.คอนโด จำกัด

Thitima T.

สิงหาคม 2554

(นายธันยกร จินตประเสริฐ) Technologies, Ltd
ผู้อำนวยการสิ่งแวดล้อม / บริษัท โปร อีน เทคโนโลยี จำกัด



ตารางที่ 2

มาตรการป้องกันและแก้ไขผลกระทบสิ่งแวดล้อม และมาตรการติดตามตรวจสอบคุณภาพสิ่งแวดล้อม

โครงการ The Emerald Residence @ Ratchada ของบริษัท พีทีซี.คอนโด จำกัด ในระยะดำเนินการ

องค์ประกอบของสิ่งแวดล้อมและ คุณค่าต่างๆ	ผลกระทบต่อสิ่งแวดล้อมที่สำคัญ	มาตรการป้องกัน และแก้ไขผลกระทบสิ่งแวดล้อม	มาตรการติดตามตรวจสอบ คุณภาพสิ่งแวดล้อม
1. ทรัพยากรสิ่งแวดล้อมทางกายภาพ			
1.1 ลักษณะภูมิประเทศ	เมื่อโครงการเปิดดำเนินการ บริเวณพื้นที่โครงการจะเปลี่ยนสภาพเป็นที่ตั้งอาคารชุดพักอาศัยจำนวน 3 อาคาร สูง 8 ชั้น เนื่องจากโครงการจะปรับพื้นที่ให้เรียบเสมอกันเท่านั้น อย่างไรก็ต้องมีสภาพภูมิประเทศในภาพรวมโดยรอบเป็นพื้นที่พักอาศัยอยู่เดิมแล้ว ดังนั้นการเกิดขึ้นของโครงการจึงก่อให้เกิดผลกระทบทางด้านภูมิประเทศในระดับต่ำ	จัดให้มีพื้นที่สีเขียวภายในโครงการตามที่ออกแบบไว้	จัดให้มีการติดตามตรวจสอบการปฏิบัติตามมาตรการป้องกันและแก้ไขผลกระทบสิ่งแวดล้อม และนำเสนอผลการติดตามตรวจสอบต่อสำนักงานนโยบายและแผนทรัพยากรธรรมชาติและสิ่งแวดล้อมทุก 6 เดือน
1.2 คุณภาพอากาศ	ขนาดพื้นที่ใช้บริการ โครงการ จะทำให้เกิดการระบายสารต่างๆ ได้แก่ CO เท่ากับ 0.0166 mg./ลบ.ม. , NO ₂ เท่ากับ 0.0006 mg./ลบ.ม. และ TSP เท่ากับ $2.73 \times 10^{-3} \text{ mg./ลบ.ม.}$ ซึ่งทั้งหมดมีอิทธิพลต่อความเรื้อรังของมลสารในปัจจุบัน ในบริเวณใกล้เคียงพื้นที่โครงการ พบว่า มีค่าอยู่ในมาตรฐานคุณภาพอากาศในบรรยายกาศ ดังนั้นผลกระทบต่อคุณภาพอากาศจึงอยู่ในระดับต่ำ	<ol style="list-style-type: none"> ติดตั้งป้ายเตือน “ห้ามติดเครื่องขยะของครัว” ในพื้นที่ของครัวของอาคารและกำชับให้เจ้าหน้าที่ควบคุมดูแลอย่างเคร่งครัด จัดให้มีการระบายน้ำจากในพื้นที่ของครัวด้วยพัดลมระบายน้ำอากาศ ที่ได้ออกแบบอัตราการระบายน้ำอากาศไม่น้อยกว่าที่กำหนดตามกฎกระทรวงฉบับที่ 50 (พ.ศ.2540) ออกตามความในพรบ.ควบคุมอาคาร (พ.ศ.2522) จัดให้มีการปลูกต้นไม้หรือจัดให้มีพื้นที่สีเขียวโดยรอบอาคารตามแนวเขตที่ดิน เพื่อให้เกิดความร่มรื่นและช่วยลดความร้อน รวมทั้งดูดซับก๊าซคาร์บอนไดออกไซด์ 	จัดให้มีการติดตามตรวจสอบการปฏิบัติตามมาตรการป้องกันและแก้ไขผลกระทบสิ่งแวดล้อม และนำเสนอผลการติดตามตรวจสอบต่อสำนักงานนโยบายและแผนทรัพยากรธรรมชาติและสิ่งแวดล้อมทุก 6 เดือน

รับรองจำนวน.....26/85.....หน้า



บริษัท พีทีซี.คอนโด จำกัด

สิงหาคม 2554

(นายปัญญา ติรกิจพงศ์ และนางสาวฐิติมา ติรกิจพงศ์)

กรรมการผู้มีอำนาจ / บริษัท พีทีซี.คอนโด จำกัด

Thitima T.

สิงหาคม 2554

Sirijit
Pro-En Technologies, Ltd

ผู้อำนวยการสิ่งแวดล้อม / บริษัท โปร อิน เทคโน จำกัด



ตารางที่ 2 (ต่อ)

องค์ประกอบของสิ่งแวดล้อมและ อุณหภูมิ	ผลกระทบต่อสิ่งแวดล้อมที่สำคัญ	มาตรการป้องกัน และแก้ไขผลกระทบสิ่งแวดล้อม	มาตรการติดตามตรวจสอบ อุณหภูมิ
1.3 เสียง/ความสั่นสะเทือน	ระดับเสียงและความสั่นสะเทือนบริเวณพื้นที่โครงการ จะมีระดับไม่สูงมากนัก โดยระดับเสียงและความสั่นสะเทือนส่วนมากจะเกิดจากงานพาหนะที่วิ่งเข้า-ออกโครงการ และเป็นระดับเสียงปกติ ที่เกิดขึ้นในชีวิตประจำวัน แต่สามารถควบคุมได้ผ่านการกำหนดความเร็วของงานพาหนะ ซึ่งจะทำให้ผลกระทบอยู่ในระดับด้ำ	ควบคุมความเร็วของงานพาหนะในบริเวณพื้นที่โครงการ เช่น ติดป้ายจำกัดความเร็วหรือทำสันยุน เพื่อลดความเร็วและช่วยลดระดับเสียงที่เกิดจากการแล่นของรถขนตัดลงไปด้วย	จัดให้มีการติดตามตรวจสอบการปฏิบัติตามมาตรการป้องกันและแก้ไขผลกระทบสิ่งแวดล้อม และนำเสนอผลการติดตามตรวจสอบต่อสำนักงานนโยบายและแผนทรัพยากรธรรมชาติและสิ่งแวดล้อมทุก 6 เดือน
1.4 ทรัพยากรดิน ธรณีวิทยาและ แผ่นดินไหว	เนื่องจากโครงการเป็นอาคารชุดพักอาศัย ไม่มีกิจกรรมใดหรือการดำเนินการที่เกี่ยวข้องกับทรัพยากรดินโดยตรงในอันที่จะส่งผลกระทบต่อตัวภัยธรรมชาติ โครงสร้างหรืออุปกรณ์ติดตั้งของทรัพยากรดินแต่อย่างใด นอกจากนี้โครงการขังปลูกต้นไม้บริเวณพื้นที่โครงการในส่วนที่มีการเปิดหน้าดินเพื่อจัดเป็นพื้นที่สีเขียว ซึ่งเป็นการปักถิ่นต้นช่วยป้องกันการชะล้างผิวน้ำดินไปสู่พื้นที่ข้างเคียง จึงอาจกล่าวได้ว่าการดำเนินโครงการจะไม่ส่งผลกระทบต่อทรัพยากรดินแต่อย่างใด ส่วนด้านธรณีวิทยาและแผ่นดินไหว โครงการได้ออกแบบโครงสร้างอาคารให้สามารถด้านทานแรงสั่นสะเทือนของแผ่นดินไหวอยู่แล้ว	การออกแบบโครงสร้างอาคารต้องเป็นไปตามมาตรฐาน กฎกระทรวงฉบับที่ 49 ออกแบบความในพระราชบัญญัติควบคุมอาคาร พ.ศ. 2522 และข้างต้น เอกสารพระราชบัญญัติ 134 ตอนที่ 86 ค หน้า 17 ประการ เมื่อวันที่ 30 พฤษภาคม พ.ศ. 2550 เกี่ยวกับกฎกระทรวงเรื่อง การกำหนดการรับน้ำหนัก ความด้านทาน ความคงทนของอาคาร และพื้นดินที่รองรับอาคารในการด้านทานแรงสั่นสะเทือนของแผ่นดินไหว	จัดให้มีการติดตามตรวจสอบการปฏิบัติตามมาตรการป้องกันและแก้ไขผลกระทบสิ่งแวดล้อม และนำเสนอผลการติดตามตรวจสอบต่อสำนักงานนโยบายและแผนทรัพยากรธรรมชาติและสิ่งแวดล้อมทุก 6 เดือน

รับรองจำนวน.....27/85.....หน้า

PTC CONDO CO., LTD.
บริษัท พีทีซี คอนโด จำกัด
สิงหาคม 2554

(นายบัญญา ติรกิจพงศ์ และนางสาวฐิติมา ติรกิจพงศ์)

กรรมการผู้อำนวย / บริษัท พีทีซี.คอนโด จำกัด

Thitima T.

สิงหาคม 2554


(นายชัชยกร จินต์ประเสริฐ) *Surachai Jintachai*
ผู้อำนวยการสิ่งแวดล้อม / บริษัท โปรด เทคโนโลยี จำกัด




ตารางที่ 2 (ต่อ)

องค์ประกอบของทางสิ่งแวดล้อมและ คุณค่าดีไซน์	ผลกระทบต่อสิ่งแวดล้อมที่สำคัญ	มาตรการป้องกัน และแก้ไขผลกระทบสิ่งแวดล้อม	มาตรการติดตามตรวจสอบ คุณภาพสิ่งแวดล้อม
1.5 คุณภาพน้ำผิวดิน	การดำเนินโครงการไม่ก่อให้เกิดผลกระทบต่อแหล่งน้ำ และ คุณภาพน้ำผิวดิน เนื่องจากน้ำเสียจะผ่านระบบบำบัดน้ำเสีย ก่อนที่จะระบายน้ำลงสู่ท่อระบายน้ำสาธารณะ แต่ถ้าโครงการ ไม่ถูกระยะนำบัดน้ำเสียให้มีประสิทธิภาพการบำบัดที่ดีอยู่ เช่นเดียวกันจะเป็นการเพิ่มภาระให้กับระบบระบายน้ำสาธารณะ และแหล่งร่องรับน้ำที่ต้อง	<ol style="list-style-type: none"> จัดให้มีการบำบัดน้ำเสียที่เกิดขึ้นจากโครงการ ให้ได้มาตรฐานคุณภาพน้ำทึ่งจากอาคารประเภท ก. ก่อนระบายน้ำลงสู่ท่อระบายน้ำสาธารณะ และควบคุมคุณภาพการทำงานของระบบบำบัดน้ำเสียของโครงการให้มีประสิทธิภาพตามมาตรฐานการออกแบบ ส่งเสริมและประชาสัมพันธ์ให้มีการประทับตราแก่ผู้ประกอบด้วย และ พนักงานประจำโครงการ จัดให้มีการติดตั้งตะกรงตักขยะที่บ่อหักน้ำสุดท้ายก่อนออกโครงการ เพื่อตักเศษสิ่งสกปรกที่อาจติดมากับน้ำทิ้ง 	จัดให้มีการติดตามตรวจสอบการปฏิบัติตาม มาตรการป้องกันและแก้ไขผลกระทบสิ่งแวดล้อม และนำเสนอผลการติดตามตรวจสอบต่อสำนักงานนโยบายและแผนทรัพยากรธรรมชาติและสิ่งแวดล้อมทุก 6 เดือน
1.6 คุณภาพน้ำใต้ดิน	โครงการใช้น้ำประปาเป็นแหล่งน้ำใช้หลักโดยไม่มีการสูบน้ำใต้ดินขึ้นมาใช้ประโยชน์แต่อย่างใด ส่วนน้ำเสียที่เกิดจากโครงการจะถูกบำบัดด้วยระบบบำบัดน้ำเสียรวมก่อระบบออกสู่ท่อระบายน้ำสาธารณะ โดยมิได้ปล่อยให้ไหลซึมลงสู่ใต้ดิน จึงคาดว่าการดำเนินโครงการจะไม่ก่อให้เกิดผลกระทบใดๆ ต่อแหล่งน้ำใต้ดินและคุณภาพน้ำ	-	-

รับรองจำนวน.....28/85.....หน้า

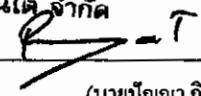PTC.
PTC. CONDO CO., LTD.
 บริษัท พีทีซี.คอนโด จำกัด
 สิงหาคม 2554 
 (นายบัญญา ติรกิจพงศ์ และนางสาววิริฒิมา ติรกิจพงศ์)
 กรรมการผู้มีอำนาจ / บริษัท พีทีซี.คอนโด จำกัด



Thitima T.

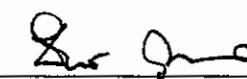
สิงหาคม 2554 
 (นายชัยกร จินตประเสริฐ)
 ผู้อำนวยการสิ่งแวดล้อม / บริษัท โปร อิน เทคโนโลยี จำกัด


ตารางที่ 2 (ต่อ)

องค์ประกอบของสิ่งแวดล้อมและ คุณค่าต่างๆ	ผลกระทบต่อสิ่งแวดล้อมที่สำคัญ	มาตรการป้องกัน และแก้ไขผลกระทบสิ่งแวดล้อม	มาตรการติดตามตรวจสอบ คุณภาพสิ่งแวดล้อม
2. ทรัพยากรสิ่งแวดล้อมทางชีวภาพ			
2.1 ทรัพยากรชีวภาพบนบก (ป่าไม้และชัตต์ป่า)	บริเวณโดยรอบพื้นที่โครงการส่วนใหญ่ประกอบไปด้วย ป่าไม้และชัตต์ป่า ซึ่งมีความหลากหลายทาง ชีวภาพสูง เช่น ป่าดิบแล้ง ป่าดิบชื้น ป่าดิบเขียว ฯลฯ ที่มีความสำคัญทาง เศรษฐกิจหรือควรค่าแก่การอนุรักษ์ และไม่มีทรัพยากร นิเวศวิทยาบนบกประดิษฐ์ป่าหายาก หรือพิเศษที่ทาง ธรรมชาติที่สำคัญ เนื่องจากอยู่ในเขตเมือง ดังนั้นจึงคาดว่า การเกิดขึ้นของโครงการจะไม่ส่งผลกระทบที่มีนัยสำคัญต่อ ทรัพยากรสิ่งแวดล้อมด้านนิเวศวิทยานบนบก		
2.2 ทรัพยากรชีวภาพในแม่น้ำ	โครงการจะป่วนด้านน้ำเสียที่เกิดขึ้นภายใต้โครงการก่อสร้างราย อุกกาศพื้นที่โครงการ โดยน้ำที่ลงของโครงการจะมีคุณภาพ เป็นไปตามมาตรฐานที่กฎหมายกำหนด และมีให้ระบายน้ำที่ลง ลงสู่แม่น้ำผิวดิน โดยตรง ดังนั้นจึงคาดว่าเมื่อโครงการเปิด ดำเนินการจะไม่ส่งผลกระทบต่อทรัพยากรชีวภาพในแม่น้ำ แต่อย่างใด	จัดระบบบำบัดน้ำเสียของโครงการ ให้ทำงานได้อย่างต่อเนื่องและมี ประสิทธิภาพ	จัดให้มีการติดตามตรวจสอบการปฏิบัติ ตามมาตรการป้องกันและแก้ไข ผลกระทบสิ่งแวดล้อม และนำสนับสนุน การติดตามตรวจสอบต่อสำนักงาน นโยบายและแผนทรัพยากรธรรมชาติ และสิ่งแวดล้อมทุก 6 เดือน

รับรองจำนวน.....29/85.....หน้า

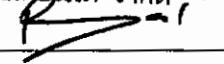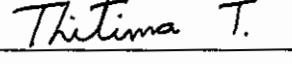
PTC CONDO CO., LTD.
 บริษัท พีทีซี.คอนโด จำกัด
 สิงหาคม 2554  
 (นายปัญญา ธิรกิจวงศ์ และนางสาวสุริติมา ธิรกิจวงศ์)
 กรรมการผู้อำนวยการ / บริษัท พีทีซี.คอนโด จำกัด

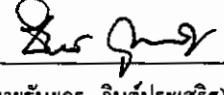
 สิงหาคม 2554 
 (นายธันยกร จินต์ประเสริฐ) 
 ผู้รับผิดชอบการสิ่งแวดล้อม / บริษัท โปร อีน เทคโนโลยี จำกัด

ตารางที่ 2 (ต่อ)

องค์ประกอบของการสั่งแวดล้อมและ อุณหภูมิค่าต่างๆ	ผลกระบวนการที่อ้างถึงแวดล้อมที่สำคัญ	มาตรการป้องกัน และแก้ไขผลกระทบที่สั่งแวดล้อม	มาตรการติดตามตรวจสอบ อุณหภูมิสั่งแวดล้อม
3. อุณหภูมิการใช้ประโยชน์ของมนุษย์			
3.1 การใช้ประโยชน์ที่ดิน/ผังเมือง	การคำนวณโครงการได้เปลี่ยนลักษณะการใช้ประโยชน์ที่ดินประเภทที่ว่างไปเป็นอาคารสำหรับหัก叫做ชีพ ถือเป็นการเพิ่มศักยภาพการใช้ประโยชน์ที่ดินและมีความคุ้มค่าทางเศรษฐกิจมากขึ้น นอกจากนี้ การพัฒนาโครงการบังคับต้องกับกฎหมายความคุณอาคารต่างๆ ที่เกี่ยวข้อง	<p>โครงการต้องออกแบบอาคาร การใช้ประโยชน์พื้นที่ภายในและภายนอกอาคาร ระยะห่างจากแนวเขตที่ดินถึงตัวอาคาร และอนุญาติโครงการให้สอดคล้องกับกฎหมายที่กำหนดไว้ ให้ใช้บังคับผังเมืองรวมกรุงเทพมหานคร พ.ศ. 2549 พรบ. ควบคุมอาคารและกฎหมายอื่นๆ ที่เกี่ยวข้องกับการใช้ประโยชน์ที่ดิน ดังรายละเอียดดังไปนี้</p> <p>1) จัดให้มีอัตราส่วนพื้นที่อาคารรวมต่อพื้นที่ดินเท่ากับ 3.879:1 และ อัตราส่วนของที่ว่างต่อพื้นที่อาคารรวมเท่ากับร้อยละ 13.84 ซึ่ง อัตราส่วนพื้นที่อาคารรวมต่อพื้นที่ดินไม่เกิน 7:1 และอัตราส่วนของที่ว่างต่อพื้นที่อาคารรวมไม่น้อยกว่าร้อยละ 4.5 ตามผังเมืองรวมกรุงเทพมหานคร พ.ศ. 2549 ที่กำหนดบนที่ดินประเพณี ช.9 (สี่เหลี่ยม) หมายเลข ช.9-19</p> <p>2) จัดให้มีการออกแบบตามกฎหมายที่ 55 (พ.ศ.2543) ออกแบบความในพระราชบัญญัติควบคุมอาคาร พ.ศ.2522 ข้อที่ 44 โดยอาคารของโครงการต้องบูรณะอย่างดีและคงทน สวยงาม คงทน ความสูงของอาคาร ณ จุดใดๆ จะมีความสูงไม่เกิน 2 เท่าของระยะรวมวัดจากจุดนั้นๆ ไปตั้งหากับแนวเขตถนนค้านตรงข้ามของถนนซอยประชาสงเคราะห์ ห้องน้ำ ความสูงของอาคารโครงการที่ 22.95 เมตร นั้น</p>	จัดให้มีการติดตามตรวจสอบการปฏิบัติตามมาตรการป้องกันและแก้ไขผลกระทบสั่งแวดล้อม และนำเสนอผลการติดตามตรวจสอบต่อสำนักงานนโยบายและแผนทรัพยากรธรรมชาติและสั่งแวดล้อมทุก 6 เดือน

รับรองจำนวน.....30/85.....หน้า



สิงหาคม 2554

Thitima T.

(นายปิยะพยาดา シリกิจพงศ์ และนางสาวธิตา シリกิจพงศ์)

กรรมการผู้มีอำนาจ / บริษัท พีทีซี.คอนโด จำกัด

สิงหาคม 2554



(นายธันกร จินต์ประเสริฐ)

ผู้อำนวยการสั่งแวดล้อม / บริษัท โปร อีน เทคโนโลยี จำกัด


ตารางที่ 2 (ต่อ)

องค์ประกอบของสิ่งแวดล้อมและ อุณหภูมิ	ผลกระทบต่อสิ่งแวดล้อมที่สำคัญ	มาตรการป้องกัน และแก้ไขผลกระทบสิ่งแวดล้อม	มาตรการติดตามตรวจสอบ อุณหภูมิสิ่งแวดล้อม
3.1 การใช้ประโยชน์ที่ดิน/ผังเมือง (ต่อ)		<p>เป็นความสูงที่ไม่เกินสองเท่าของระยะราบที่วัดจากดูดันน์ไปดึงจากก้นแนวเขตด้านตรงข้ามของถนนสาธารณะที่อยู่ใกล้อาคารนั้นที่สูด โดยผู้ที่ศึกษาได้ที่ติดตั้งบนสาธารณะกว้าง 8.50 เมตร มีระยะรวมประมาณ 11.86 เมตร สองเท่าของระยะราบที่วัดกัน 23.72 เมตร และสิ่งที่ศึกษาวันเดียวกันที่ติดตั้งบนสาธารณะกว้าง 8 เมตร มีระยะรวมประมาณ 12.13 เมตร สองเท่าของระยะราบที่วัดกัน 24.26 เมตร</p> <p>3) จัดให้มีการออกแบบตามประกาศกฎกระทรวงฉบับที่ 33 (พ.ศ.2535) แก้ไขเพิ่มเติมโดยกฎกระทรวงฉบับที่ 50 (พ.ศ.2540) โดยอาคารของโครงการเป็นอาคารชุดหักออกซ้าย 8 ชั้น จำนวน 3 อาคาร มีความสูง 22.95 เมตร โดยแนวเขตที่ดินด้านทิศตะวันตกและทิศใต้บางส่วนของโครงการอยู่ติดกับถนนสาธารณะ ซึ่งมีเขตทางกว้างประมาณ 8.5 เมตร โดยมีอาคาร C เป็นอาคารที่อยู่ใกล้แนวเขตที่ดินด้านทิศตะวันตกมากที่สุด โดยอาคาร C มีแนวรั้นอาคารห่างจากกึ่งกลางถนนสาธารณะทางด้านทิศตะวันตกอย่างน้อย 7.8 เมตร และอาคาร C มีแนวรั้นอาคารห่างจากกึ่งกลางถนนสาธารณะทางด้านทิศใต้ประมาณ 7.26 เมตร ซึ่งไม่น้อยกว่า 6 เมตร ตามกฎหมาย</p>	

รับรองจำนวน.....31/85.....หน้า




ติงหาคม 2554

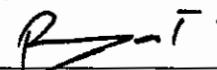 Thitima T.

(นายปัญญา อิรกิจพงศ์ และนางสาวฐิติมา อิรกิจพงศ์)

กรรมการผู้มีอำนาจ / บริษัท พีทีซี.คอนโด จำกัด

ติงหาคม 2554

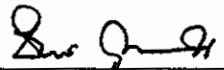 Somsak J.

(นายธนกร จินดีประเสริฐ) PTC TECHNOLOGIES LTD

ผู้อำนวยการสิ่งแวดล้อม / บริษัท โปรด เอ็น เทคโนโลยี จำกัด



ตารางที่ 2 (ต่อ)

องค์ประกอบของสิ่งแวดล้อมและ คุณค่าด้วยๆ	ผลกระทบต่อสิ่งแวดล้อมที่สำคัญ	มาตรการป้องกัน และแก้ไขผลกระทบสิ่งแวดล้อม	มาตรการติดตามตรวจสอบ คุณภาพสิ่งแวดล้อม
3.2 การขอร่าง	บริษัทการจราจรที่เพิ่มขึ้นเนื่อเปิดค่าเนินโครงการในช่วงเวลาเร่งด่วนประมาณ 102-121 PCU/ชม. จะไม่ทำให้ระดับการให้บริการของถนน (Level of Service; LOS) ได้ยังคงไว้ในระดับส่วนใหญ่เปลี่ยนแปลงไปจากเดิมมากนัก ทั้งนี้ โครงการต้องมีมาตรการลดปัญหาการจราจรจากโครงการต่อถนนสายหลักที่ใช้ในการเดินทางเข้า-ออกพื้นที่โครงการ รวมถึงมาตรการป้องกันอุบัติเหตุต่างๆ ที่อาจจะเกิดจากภาระทาง	<ol style="list-style-type: none"> จัดให้มีพื้นที่จอดรถอย่างน้อย 214 คัน สอดคล้องกับพื้นที่ใช้สอยของอาคารและกฎหมายที่เกี่ยวข้อง ความพื้นที่อาคารขนาดใหญ่ รวมทั้งบริเวณทางเข้า-ออกจะจัดให้สอดคล้องกับสภาพการจราจรของถนน ด้านหน้าโครงการ (รูปที่ 4-รูปที่ ๑) ออกแบบถนนภายในให้มีการเชื่อมโยงกันเป็นโครงข่าย เพื่อให้การจราจรภายในมีความคล่องตัว สามารถเชื่อมโยงกับโครงข่ายถนนภายนอกพื้นที่โครงการ จัดเครื่องที่จอดรถ โดยมีการออกแบบและตรวจสอบในรายละเอียด จัดเตรียมความกว้างของช่องทางในการเลี้ยวและกลับรถให้เพียงพอ ตามกฎหมายกำหนด ไม่ให้ไปเกิดความช่องทางเข้า-ออกของโครงการ ซึ่งทั้งหมดเป็นปัจจัยที่สำคัญยิ่งของสิ่งแวดล้อมที่ไม่ต้องการ ออกแบบพื้นที่จอดรถในส่วนต่างๆ ให้มีการเชื่อมต่อถึงกัน ทั้งนี้ ต้อง เอื้อประโยชน์ในการใช้ที่จอดรถร่วมกัน หรือการวางแผนจัดการจราจร กรณีที่ต้องการระบายน้ำจากพื้นที่หรืออุที่มีการจราจรหนาแน่น ไปยัง อุที่มีการจราจรเบาบางกว่าได้ อันจะช่วยในการกระจายบริษัทรถเข้า-ออกจากพื้นที่โครงการได้ดีขึ้น 	จัดให้มีการติดตามตรวจสอบการปฏิบัติตาม มาตรการป้องกันและแก้ไข ผลกระทบสิ่งแวดล้อม บนมาตรฐานเดียวกัน กับมาตรการติดตามตรวจสอบต่อส้านกงาน นโยบายและแผนทรัพยากรธรรมชาติ และสิ่งแวดล้อมทุก 6 เดือน

รับรองจำนวน.....32/85.....หน้า

PTC
PTC.CONDO CO.,LTD.
 บริษัท พีทีซี.คอนโด จำกัด
 สิงหาคม 2554

Thitima T.
 (นายปัญญา ติรกิจพงศ์ และนางสาววิริฒิมา ติรกิจพงศ์)
 กรรมการผู้อำนวยการ / บริษัท พีทีซี.คอนโด จำกัด


 สิงหาคม 2554 _____
 (นายธนัยกร จินดีประเสริฐ)
 ผู้อำนวยการสิ่งแวดล้อม / บริษัท โปรด เอ็น จำกัด

ตารางที่ 2 (ต่อ)

องค์ประกอบของสิ่งแวดล้อมและ ความค่าธรรมชาติ	ผลกระทบต่อสิ่งแวดล้อมที่สำคัญ	มาตรการป้องกัน และแก้ไขผลกระทบสิ่งแวดล้อม	มาตรการติดตามตรวจสอบ คุณภาพสิ่งแวดล้อม
3.2 การจราจร (ต่อ)		<p>5) พิจารณาให้ใช้สติ๊กเกอร์ติดหน้ารถหรือระบบบันทึกทรัพย์นิยม (Key Card) สำหรับรถยนต์ของผู้ที่พักอาศัยในโครงการ โดยไม่มีการแลกบัตรผ่านเข้า-ออก เพื่อตัดระยะเวลาในการเข้า-ออกโครงการ และป้องกันการเกิดระบาดถูกขโมยของรถยนต์ภายในโครงการส่งผลกระทบต่อการจราจรบนถนนด้านหน้าโครงการได้</p> <p>6) กำหนดให้ผู้พักอาศัยภายในโครงการ ที่ต้องการนำรถเข้ามาจอดภายนอกในโครงการ ให้มาราทเบนท์นำบัตรขอรถ หรือใช้ระบบการติดสติ๊กเกอร์ เพื่อช่วยควบคุมการขอรถยนต์ของบุคคลภายนอกที่ไม่ใช่รถยนต์ของผู้พักอาศัยภายในโครงการ ทั้งนี้ โครงการจะไม่มีการกำหนดเป็นที่จอดรถประจำ ซึ่งจะทำให้มีการหมุนเวียนพื้นที่จอดรถได้เพิ่มมากกว่าแบบกำหนดที่จอดรถประจำ</p> <p>7) สำหรับผู้ที่มาติดต่อผู้พักอาศัยในโครงการ โครงการจะแยกบัตรอนุญาตชั่วคราว และให้จอดรถไว้ไม่เกิน 2 ชั่วโมง</p> <p>8) พิจารณาให้ใช้สติ๊กเกอร์ติดหน้ารถแยกสีตามแต่ละอาคาร เพื่อยieldให้ผู้พักอาศัยประจำแต่ละอาคาร ได้จอดรถบนพื้นบริเวณที่ใกล้กับอาคารที่พักอาศัยอยู่ เพื่อความสะดวกและประหยัดเวลาในการวิ่งวนหาที่จอดรถ ลดลงช่วยลดความเสียหายของการชนกันได้ทางหนึ่ง</p>	

รับรองจำนวน.....33/85.....หน้า



สิงหาคม 2554

Thitima T.

(นายปัญญา อิรกิตพงศ์ และนางสาวฐิติมา อิรกิตพงศ์)

กรรมการผู้มีอำนาจ / บริษัท พีทีซี.คอนโด จำกัด



สิงหาคม 2554

(นายธนกร จิณค์ประเสริฐ)

ผู้อำนวยการสิ่งแวดล้อม / บริษัท โปร เอ็น เทคโนโลยี จำกัด

ตารางที่ 2 (ต่อ)

องค์ประกอบของสิ่งแวดล้อมและ คุณค่าด้วยๆ	ผลกระทบต่อสิ่งแวดล้อมที่สำคัญ	มาตรการป้องกัน และแก้ไขผลกระทบสิ่งแวดล้อม	มาตรการติดตามตรวจสอบ คุณภาพสิ่งแวดล้อม
3.2 การจราจร (ต่อ)		<p>9) จัดทำป้ายจราจรภายในโครงการ เพื่อแนะนำการใช้เส้นทางได้อย่าง เหมาะสมและชัดเจน</p> <p>10) จัดให้มีเข้าหน้าที่คอยควบคุมและอำนวยความสะดวกบริเวณทางเข้า- ออก เพื่อป้องกันรถคิดและช่วยลดตัวบิริเวณด้านหน้าโครงการทั้งฝั่ง ขาเข้าและฝั่งขาออกโครงการ บนถนนประชาสงเคราะห์ โดยเฉพาะ ในช่วงเวลาเร่งด่วน</p> <p>11) ปักขอบถนนทางเข้า-ออกโครงการให้ป้ามากขึ้น เพื่อรับรองรับศูนย์ ของรถที่จะเลี้ยวเข้า-ออก โครงการ ซึ่งจะทำให้สูญเสียรถชนเดินเข้า-ออก โครงการ ขับขี่ได้สะดวกยิ่งขึ้น</p> <p>12) จัดระบบการจราจรสำหรับรถที่เข้า-ออกจากโครงการ บริเวณหน้า โครงการ โดยการติดตั้งป้ายหยุดสำหรับรถในพื้นที่ทางออกจากโครงการ โดยให้สูญเสียที่ต้องออกจากโครงการหยุดรถ เพื่อจราจรเดินรถซึ่ง จะช่วยลดการเกิดอุบัติเหตุอีกทางหนึ่ง</p> <p>13) ห้ามคิดเครื่องขยะของรถ ในพื้นที่จอดรถของอาคารและกำชับให้ เข้าหน้าที่ควบคุมดูแลอย่างเคร่งครัด</p>	

รับรองจำนวน.....34/85.....หน้า

PTC
PTC CONDO CO.,LTD.
บริษัท พีทีซี คอนโด จำกัด

สิงหาคม 2554

R -7.

Thitima T.

(นายบัญญา ธิรกิจพงศ์ และนางสาวฐิติมา ธิรกิจพงศ์)
กรรมการผู้มีอำนาจ / บริษัท พีทีซี.คอนโด จำกัด

สิงหาคม 2554

Sus Jint






(นายธันยกร จินต์ประเสริฐ)
ผู้อำนวยการสิ่งแวดล้อม / บริษัท โปร อีน เทคโนโลยี จำกัด

ตารางที่ 2 (ต่อ)

องค์ประกอบของสิ่งแวดล้อมและ ภูมิศาสตร์ฯ	ผลกระทบต่อสิ่งแวดล้อมที่สำคัญ	มาตรการป้องกัน และแก้ไขผลกระทบสิ่งแวดล้อม	มาตรการติดตามตรวจสอบ ภูมิภาคสิ่งแวดล้อม
3.2 การจราจร (ต่อ)		<p>14) จัดให้มีการประชาสัมพันธ์แก่ผู้พักอาศัยในโครงการ ดังนี้</p> <p>14.1) ประชาสัมพันธ์ให้ผู้พักอาศัยที่เดินทางในเส้นทางเดียวกันไปด้วยกัน</p> <p>14.2) ประชาสัมพันธ์เส้นทางจราจรที่ไม่มีปัญหาด้านจราจร รอบๆพื้นที่โครงการให้ผู้พักอาศัยทราบ เพื่อเลี่ยงเส้นทางหลักที่มีการจราจรหนาแน่น</p> <p>14.3) ประชาสัมพันธ์ให้ผู้พักอาศัยเดินทางนอกช่วงเวลาเร่งด่วนในช่วงเช้าและเย็น (ช่วง 07.00-09.00 น. และ 16.00-18.00 น.) ในกรณีที่ไม่มีธุระต้องรีบดำเนินการในช่วงเวลาเร่งด่วน</p> <p>14.4) ประชาสัมพันธ์ให้ผู้พักอาศัยใช้ระบบขนส่งมวลชนให้มากขึ้น โดยสามารถใช้บริการรถไฟฟ้าใต้ดิน (MRT) ได้ที่สถานีหัวขวาง ซึ่งเป็นสถานีให้บริการที่ใกล้เคียงโครงการ โดยตั้งอยู่ห่างจากโครงการเพียง 520 เมตร เพื่อเลี่ยงปัญหาการจราจรที่ติดขัด</p>	

รับรองจำนวน.....35/85.....หน้า

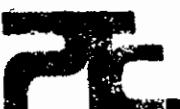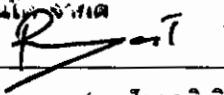
PTC CONDO CO., LTD.
 บริษัท พีทีซี.คอนโด จำกัด
 สิงหาคม 2554  
 (นายปัญญา ถิรกิจพงศ์ และนางสาวสุริติมา ถิรกิจพงศ์)
 กรรมการผู้มีอำนาจ / บริษัท พีทีซี.คอนโด จำกัด

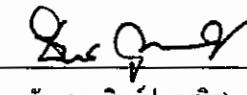
Pro-En
 Technologies, Ltd.
 สิงหาคม 2554 
 ผู้อำนวยการสิ่งแวดล้อม / บริษัท โปร เอ็น เทคโนโลยี จำกัด

ตารางที่ 2 (ต่อ)

องค์ประกอบทางสิ่งแวดล้อมและ ภัยคุกคามๆ	ผลกระทบด้านสิ่งแวดล้อมที่สำคัญ	มาตรการป้องกัน และแก้ไขผลกระทบสิ่งแวดล้อม	มาตรการติดตามตรวจสอบ คุณภาพสิ่งแวดล้อม
3.3 การใช้น้ำ	กิจกรรมของโครงการจะมีการใช้น้ำประมาณ 442.25 ลบ.ม./วัน น้ำใช้ได้จากสำนักงานประปาฯพญาไท ซึ่งมีความสามารถในการให้บริการโครงการได้อย่างเพียงพอ อย่างไรก็ได้โครงการต้องจัดให้มีมาตรการประหยัดการใช้น้ำ	<p>1) ในขั้นตอนการออกแบบและจัดทำเครื่องสุขภัณฑ์สำหรับห้องน้ำ/ห้องส้วม ต้องเลือกใช้อุปกรณ์แบบประหยัดน้ำ</p> <p>2) ประชาสัมพันธ์ รณรงค์ ขอความร่วมมือในการประหยัดน้ำแก่ผู้พักอาศัยและพนักงานโครงการ โดยการจัดอบรมประชาสัมพันธ์ ติดป้าย/คำ告ญในห้องพัก สำนักงาน และพื้นที่สาธารณะอื่นๆ เป็นต้น</p> <p>3) กำหนดช่วงเวลาในการปล่อยให้น้ำประปาให้ลากท่อประปาเมนหลัก เข้ามาในถังเก็บน้ำสำรองของโครงการ ในช่วงเวลา 02.00-04.00 น. และ 13.00-15.00 น. เพื่อหลีกเลี่ยงช่วงเวลาที่มีการใช้น้ำสูงสุด เพื่อลดผลกระทบต่อแรงดันน้ำของท่อน้ำที่อยู่โดยรอบพื้นที่โครงการ</p> <p>4) ตรวจสอบบรรทุกของท่อจ่ายน้ำ บริเวณรอยต่อและบันทวน้ำ เพื่อลดการซึ่ญเสียน้ำอย่างเปล่าประโยชน์</p> <p>5) จัดให้มีการสังห调皮ความสะอาดถังเก็บน้ำสำรองของโครงการทุกถัง ปีละ 1 ครั้ง โดยจะสลับกันสังระบว่างถังเก็บน้ำซึ่นให้คืนและถังเก็บน้ำซึ่นคาดฟ้า เพื่อไม่ให้ส่งผลกระทบต่อการใช้น้ำของผู้ที่พักอาศัยในโครงการ</p>	<p>มาตรการติดตามตรวจสอบ ประสิทธิภาพของระบบประปา</p> <ul style="list-style-type: none"> • วิธีการจัดการ <ul style="list-style-type: none"> - ตรวจสอบการรั่วซึม หรือแตกของห้องจ่ายน้ำประปา • ช่วงเวลาที่ตรวจสอบ/ความต้อง <ul style="list-style-type: none"> - อย่างน้อยปีละ 1 ครั้ง • ผู้รับผิดชอบ <ul style="list-style-type: none"> - นิติบุคคลอาคารชุด <p>มาตรการการอ้างท่าความสะอาดถังเก็บน้ำสำรอง</p> <ul style="list-style-type: none"> • วิธีการจัดการ <ul style="list-style-type: none"> - ล้างทำความสะอาดถังเก็บน้ำสำรองของโครงการทุกถัง โดยจะสลับกันสังระบว่างถังเก็บน้ำซึ่นให้คืนและถังเก็บน้ำซึ่นคาดฟ้า • ช่วงเวลาที่ตรวจสอบ/ความต้อง <ul style="list-style-type: none"> - อย่างน้อยปีละ 1 ครั้ง • ผู้รับผิดชอบ <ul style="list-style-type: none"> - นิติบุคคลอาคารชุด

PTC CONDO CO., LTD.
บริษัท พีทีซีคอนโด จำกัด

สิงหาคม 2554

(นายปัญญา จิรกิจพงศ์ และนางสาวฐิตินา จิรกิจพงศ์)

กรรมการผู้อำนวยการ / บริษัท พีทีซี.คอนโด จำกัด

รับรองจำนวน..... 36/85หน้า

สิงหาคม 2554

(นายธนกร จินต์ประเสริฐ)
ผู้อำนวยการสิ่งแวดล้อม / บริษัท โปร เอ็น เทคโนโลยี จำกัด



Pro-En
Technology Co., Ltd.

ตารางที่ 2 (ต่อ)

องค์ประกอบของสิ่งแวดล้อมและ คุณค่าด้วย	ผลกระทบต่อสิ่งแวดล้อมที่สำคัญ	มาตรการป้องกัน และแก้ไขผลกระทบสิ่งแวดล้อม	มาตรการติดตามตรวจสอบ คุณภาพสิ่งแวดล้อม
3.4 การใช้ไฟฟ้าและ การอนุรักษ์พลังงาน	โครงการมีความต้องการใช้กระแสไฟฟ้าอาคารละ 1,600 kVA ซึ่งได้รับบริการจากบริษัทไฟฟ้านครหลวง (กฟน.) เนื่องจากความต้องการไฟฟ้าน้ำอย่างไรก็ได้ โครงการจะต้องมีมาตรการประหยัดพลังงานไฟฟ้าที่เหมาะสมเพื่อลดผลกระทบด้านการใช้พลังงานไฟฟ้า	<ul style="list-style-type: none"> * มาตรการด้านการอนุรักษ์พลังงานในส่วนที่เจ้าของโครงการต้องปฏิบัติ <ul style="list-style-type: none"> 1) บรรลุความร้อนจากแสงอาทิตย์ที่เข้ามายield ในการใช้สิ่งแวดล้อมที่ช่วยในการอนุรักษ์พลังงาน <ul style="list-style-type: none"> - ในขั้นการออกแบบและจัดวางผังโครงการ โครงการจะจัดให้มีพื้นที่ไม่มีอาคารปกคลุมหรือพื้นที่ว่างเท่ากัน 53.70% โดยบริเวณโดยรอบด้านแนวเขตที่คินและชั้นล่างของโครงการได้จัดให้มีพื้นที่สีเขียว การจัดภูมิทัศน์ดังกล่าวจะใช้ไม้ยืนต้นไม้พุ่ม และไม้คุณคิดนิ เช่น แก้วเข้ามอน คอร์เดีย แคนา ตินเปี้ด ฟรั่ง น้ำเต้าดัน ปาล์มฟอกซ์เหลล ปาล์มแวร์ชัวน ปาล์มชวา ชูกระจะ อโศกอินเดีย มะดอกกานีในใหญ่ และมากเหลือง เป็นต้น ซึ่งจะช่วยให้มีอากาศถ่ายเทได้สะดวกและช่วยกระจายปริมาณความร้อนออกสู่บรรยากาศภายนอก - ในส่วนของหลังคาและหนังอาคาร โครงการจะออกแบบหนังโดยใช้สิ่งที่มีความสามารถดีหรือสัมประสิทธิ์ในการถ่ายเทความร้อนต่ำ (U-Value) ซึ่งจะช่วยป้องกันความร้อนที่ส่งผ่านเข้ามายในอาคารได้ท่าให้อุณหภูมิภายในอาคารต่ำ จึงเป็นการลดการใช้พลังงานจากระบบปรับอากาศลง - การใช้กระจุกในห้องพักต่างๆ เพื่อเป็นช่องรับแสงจากธรรมชาติ จะเลือกใช้กระจุกใส ตัดแสง ที่มีคุณสมบัติในการอุดชั้นพลังงานความร้อนต่ำ และมีการสะท้อนแสงน้อย เพื่อลดความร้อนที่จะเข้ามายในตัวอาคาร แต่ในทางกลับกันช่องแสงนี้จะช่วยลดการใช้แสงจากไฟฟ้า 	จัดให้มีการติดตามตรวจสอบการปฏิบัติตามมาตรการป้องกันและแก้ไขผลกระทบที่ช่วยในการอนุรักษ์พลังงาน ตลอดจนที่ต้องดำเนินการตรวจสอบต่อสำนักงานนโยบายและแผนทรัพยากรธรรมชาติและสิ่งแวดล้อมทุก 6 เดือน

PTC.
บริษัท พีทีซี คอนโด จำกัด

สิงหาคม 2554

Rat -

Thitima T.

(นายปัญญา ติรกิจพงศ์ และนางสาวฐิตินา ติรกิจพงศ์)
กรรมการผู้มีอำนาจ / บริษัท พีทีซี.คอนโด จำกัด

รับรองจำนวน.....37/85 หน้า

สิงหาคม 2554

Sir Guan



(นายชัชกร จินดีประเสริฐ)
ผู้อำนวยการสิ่งแวดล้อม / บริษัท โปร อิน เทคโนโลยี จำกัด

Pro-EN
Environmental Engineering Co., Ltd.

ตารางที่ 2 (ต่อ)

องค์ประกอบของสิ่งแวดล้อมและ ภัยค่าต่างๆ	ผลกระทบต่อสิ่งแวดล้อมที่สำคัญ	มาตรการป้องกัน และแก้ไขผลกระทบสิ่งแวดล้อม	มาตรการติดตามตรวจสอบ อุณหภูมิสิ่งแวดล้อม
3.4 การไฟฟ้าและ การอนุรักษ์พลังงาน (ต่อ)		<ul style="list-style-type: none"> - ในขั้นตอนการออกแบบและจัดวางผังห้อง โครงการได้จัดให้ส่วนของห้องบริการอยู่ภายนอก เพื่อให้อาคารและแสงแดดถ่ายเทได้สะดวก นอกจากนี้ยังเป็นการลดการใช้พลังงานจากระบบเครื่องปรับอากาศที่ติดตั้งไว้ในส่วนของห้องพักอาศัย 2) การเลือกระบบ暖通空调ที่เหมาะสม และการรักษาอุณหภูมิอาคารให้อยู่ในระดับที่เหมาะสม <ul style="list-style-type: none"> - ตัวอาคารจะได้รับการออกแบบให้แต่ละชั้นมีพื้นที่เปิดโล่งรับแสงสว่างจากภายนอก รวมถึงการจัดให้มีการระบายอากาศโดยวิธีธรรมชาติให้มากที่สุด เพื่อลดการใช้พลังงานไฟฟ้าสำหรับการให้แสงสว่างในอาคารและเครื่องปรับอากาศให้มากที่สุด - การออกแบบอาคารและระบบปรับอากาศให้เหมาะสม และการเลือกใช้อุปกรณ์/เครื่องใช้ไฟฟ้าต่างๆ เป็นแบบประหยัดไฟ โดยเฉพาะการเลือกเครื่องปรับอากาศที่มีค่าสัมประสิทธิ์ในการทำงาน (COP) หรืออัตราส่วนประสิทธิภาพพลังงาน (EER) สูง และต้องให้สอดคล้องเหมาะสมกับค่าการออกแบบ และลักษณะการใช้งาน เพื่อลดการใช้พลังงานไฟฟ้าลง - ตั้งเทอร์โมสแต็ทให้ความคุณอุณหภูมิที่พอดีกับความสมบั胤 (25°C) ในตั้งเทอร์โมสแต็ทไว้ที่ต่ำสุด และหมั่นตรวจสอบการทำงานของเทอร์โมสแต็ทว่าเป็นปกติหรือไม่ - ตรวจสอบและอุดร่องรั่วความผันผวน เช่นเพดาน ประตู หน้าต่าง หรืออื่นๆ 	

PTC.
PTC. CONDO CO., LTD.
บริษัท พีทีซี.คอนโด จำกัด
สิงหาคม 2554

(นายปัญญา บริษัทฯ และนางสาวฐิตินา บริษัทฯ)
กรรมการผู้มีอำนาจ / บริษัท พีทีซี.คอนโด จำกัด

รับรองจำนวน.....38/85.....หน้า

สิงหาคม 2554

(นายธนกร จินต์ประเสริฐ)

ผู้อำนวยการสิ่งแวดล้อม / บริษัท โปร เอ็น โกลเด้น ไลม์ จำกัด ๒๐๘๖ ๒๐๘๗



ตารางที่ 2 (ต่อ)

องค์ประกอบของสิ่งแวดล้อมและ คุณค่าดีงามฯ	ผลกระทบต่อสิ่งแวดล้อมที่สำคัญ	มาตรการป้องกัน และแก้ไขผลกระทบสิ่งแวดล้อม	มาตรการติดตามตรวจสอบ คุณภาพสิ่งแวดล้อม
3.4 การใช้ไฟฟ้าและ การอนุรักษ์พลังงาน (ต่อ)		<ul style="list-style-type: none"> - ทดสอบและปรับแต่งระบบให้สมบูรณ์อยู่เสมอ ตาม หมายกำหนดการที่ตั้งไว้ตลอดอายุการใช้งานของระบบ อย่างชั้น 1-2 ครั้ง/ปี 3) การใช้แสงสว่างในอาคารอย่างมีประสิทธิภาพ <ul style="list-style-type: none"> - ออกแบบระบบแสงสว่างภายในอาคาร โครงการ ได้เลือกใช้ หลอดไฟประยุกต์พลังงาน เช่น หลอดผอม หลอดตะเกียง หรือหลอดคอมแพคท์ฟลูอเรสเซนต์ เป็นต้น โดยเลือกใช้ หลอดไฟที่มีวัสดุตัวสำหรับพื้นที่สาธารณะหรือพื้นที่ที่มีความ จำเป็นจะต้องเปิดไฟไว้ตลอดเวลา - เลือกใช้โคมไฟภายในห้องพักหรือบริเวณที่ควรใช้จังหวะเลือกใช้ โคมไฟแบบมีแผ่นสะท้อนแสง เพื่อช่วยให้แสงสว่างจาก หลอดไฟกระจายได้อย่างเต็มประสิทธิภาพ ทำให้ไม่จำเป็นต้อง ใช้หลอดไฟฟ้าตัวตึง จึงช่วยประหยัดพลังงานได้เป็นอย่างดี 4) การใช้น้ำให้มีประสิทธิภาพ <ul style="list-style-type: none"> - นำน้ำทึ่งที่ผ่านการบำบัดมาใช้ประโยชน์ โดยนำน้ำทึ่งกลับมา⁺ 冲洗น้ำด้านในในพื้นที่โครงการ ▪ มาตรการดำเนินการอนุรักษ์พลังงานในส่วนที่เจ้าของโครงการบรรจุภัณฑ์ ผู้พักอาศัยปฏิบัติ <ol style="list-style-type: none"> 1) มาตรการดำเนินการอนุรักษ์ไฟฟ้า <ul style="list-style-type: none"> - เลือกใช้อุปกรณ์ไฟฟ้าที่มีฉลากประหยัดไฟเบอร์ 5 - ปิดเครื่องใช้ไฟฟ้าทุกครั้งเมื่อออกจากห้องพัก 	

รับรองจำนวน.....39/85.....หน้า

PTC CONDO CO., LTD.

บริษัท พีทีซีคอนโด จำกัด

สิงหาคม 2554

(นายปัญญา อิรกิจพงศ์ และนางสาวฐิติมา อิรกิจพงศ์)

กรรมการผู้มีอำนาจ / บริษัท พีทีซี.คอนโด จำกัด

Thitima T.

R-T

สิงหาคม 2554

(นายชัชยกร จินต์ประเสริฐ)

ผู้อำนวยการสิ่งแวดล้อม / บริษัท โปร เอ็น เทคโนโลยี จำกัด จำกัด



Pro-En

ตารางที่ 2 (ต่อ)

องค์ประกอบของสิ่งแวดล้อมและ คุณค่าต่อไปนี้	ผลกระบวนการต่อสิ่งแวดล้อมที่สำคัญ	มาตรการป้องกัน และแก้ไขผลกระทบสิ่งแวดล้อม	มาตรการติดตามตรวจสอบ คุณภาพสิ่งแวดล้อม
3.4 การใช้ไฟและ การอนุรักษ์พลังงาน (ต่อ)		<ul style="list-style-type: none"> - ติดตั้งผ้าม่านหรือมุ้งลิ้นหน้าต่างหรือประตูที่เป็นกระจก เพื่อป้องกันแสงแดดและไม่ให้ครื่องปรับอากาศทำงานหนัก - หมั่นทำความสะอาดแผ่นกรองอากาศของเครื่องปรับอากาศ - ตั้งอุณหภูมิเครื่องปรับอากาศที่ 25 องศาเซลเซียส - ปิดประตูและหน้าต่างให้สนิท ขณะปิดเครื่องปรับอากาศ - ปิดเครื่องปรับอากาศก่อนจะออกจากห้องพักอย่างน้อย 30 นาที ถึง 1 ชั่วโมง. - เลือกใช้หลอดไฟประหยัดพลังงาน อาทิ เช่น หลอดคอมแพ็คฟลูออเรสเซนต์ เป็นต้น - หมั่นทำความสะอาดหลอดไฟและโคมไฟ - อย่าปิดตู้เย็นบ่อยหรือปิดไว้นานๆ และปิดตู้เย็นให้สนิททุกครั้ง - ตรวจสอบของยาประทุยที่เขิน ไม่ให้เสื่อม - ซักผ้าให้เต็มพิกัดเครื่องซักผ้าทุกครั้งที่ใช้ - หากผ้าด้วยแสงแดดแทนการใช้เครื่องอบผ้า - รวมรวมผ้าไว้รีดคราวลามากๆ เพื่อไม่ให้สูญเปลืองพลังงาน - ตั้งอุณหภูมิเครื่องให้เหมาะสมกับชนิดผ้า และแบ่งผ้าประเภทเดียวกันไว้ด้วยกัน เพื่อหลีกเลี่ยงการปรับเปลี่ยนอุณหภูมิบ่อยครั้ง - ไม่ปิดเครื่องการทำน้ำอุ่นไฟฟ้าตลอดเวลาและ放空สูญหรือธรรมนูญ-ลง ชั้นเดียวให้ใช้บันไดแทนการใช้ลิฟต์ 	

PTC
PTC CONDO CO., LTD.
บริษัท พีทีซี.คอนโด จำกัด
สิงหาคม 2554

Bart *Thitima T.*

(นายปัญญา อิรกิจพงศ์ และนางสาวฐิติมา อิรกิจพงศ์)
กรรมการผู้ฝ่ายอำนวย / บริษัท พีทีซี.คอนโด จำกัด

รับรองจำนวน.....40/85.....หน้า

สิงหาคม 2554 *Sue Jint* 
(นายธนบกร จินต์ประเสริฐ) **Pro-En**
ผู้ชำนาญการสิ่งแวดล้อม / บริษัท โปร เอ็น เทคโนโลยี จำกัด

ตารางที่ 2 (ต่อ)


องค์ประกอบของสิ่งแวดล้อมและ คุณค่าด้วยๆ	ผลกระทบต่อสิ่งแวดล้อมที่สำคัญ	มาตรการป้องกัน และแก้ไขผลกระทบสิ่งแวดล้อม	มาตรการติดตามตรวจสอบ คุณภาพสิ่งแวดล้อม
3.4 การใช้ไฟฟ้าและ การอนุรักษ์พลังงาน (ต่อ)		<p>2) <u>มาตรการด้านอนุรักษ์น้ำ</u></p> <ul style="list-style-type: none"> - หนั่นตรวจสอบการรั่วไหลของน้ำ - ไม่เปิดน้ำทิ้งไว้ในระหว่างการเบร์ฟิน สารหมน หรือโภชนาด - ปิดก๊อกน้ำให้สนิท ไม่ปล่อยให้น้ำไหลทิ้ง - ล้างผักและผลไม้ในภาชนะ - รวบรวมภาชนะจากน้ำ ไว้ล้างครั้งละหลายๆ ใบ แทนการล้างทีละใบ <p>3) <u>มาตรการด้านอนุรักษ์ด้านอื่นๆ</u></p> <ul style="list-style-type: none"> - แยกประเภทมูลฝอย อาทิ เช่น มูลฝอยแห้ง มูลฝอยเปียก มูลฝอยอันตราย ตลอดจนถึงมูลฝอยที่สามารถนำไปใช้ใหม่ได้ - ลดการใช้ถุงพลาสติกโดยใช้ถุงผ้าแทน 	

รับรองจำนวน.....41/85.....หน้า



บริษัท พีทีซี.คอนโด จำกัด


สิงหาคม 2554

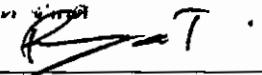 T · Tithima T.

(นายปัญญา ถิรกิจพงศ์ และนางสาวฐิตินา ถิรกิจพงศ์)

กรรมการผู้มีอำนาจ / บริษัท พีทีซี.คอนโด จำกัด

สิงหาคม 2554

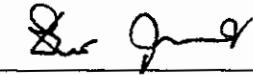



(นายธันยกร จินต์ประเสริฐ)

ผู้อำนวยการสิ่งแวดล้อม / บริษัท โปร เอ็น เทคโนโลยี จำกัด


ตารางที่ 2 (ต่อ)

องค์ประกอบทางสิ่งแวดล้อมและ อุณหภูมิ	ผลกระทบต่อสิ่งแวดล้อมที่สำคัญ	มาตรการป้องกัน และแก้ไขผลกระทบสิ่งแวดล้อม	มาตรการติดตามตรวจสอบ อุณหภูมิสิ่งแวดล้อม
3.5 การจัดการน้ำฝนฟอยและ สิ่งปฏิกูล	น้ำฝนที่เกิดขึ้นในระยะคำนวณประมาณ 7.38 ลบ.ม./วัน ไม่นมัสผลกระทบต่อประสิทธิภาพการเก็บขั้มน้ำฝนฟอยของ สำนักงานเบ็ดเตล็ดแต่ยังคง อย่างไรก็ได้ โครงการไม่มี การจัดการน้ำฝนที่เหมาะสมจะมีผลทำให้เกิดการดักก้างและ ปั่นปือนลงสู่พื้นที่โดยรอบได้	<p>1) จัดให้มีกานะรองรับน้ำฝนอย่างตั้งไว้บริเวณพื้นที่ส่วนกลาง เช่น บริเวณ โถงทางเดิน โถงลิฟท์ และโถงพักคอย เป็นต้น โดยจะจัดกานะรองรับน้ำฝนอย่างเพียงพอ กับปริมาณน้ำฝนที่เกิดขึ้นจริง ซึ่ง ประกอบด้วยดังร่องรับน้ำฝนแห้ง ถังร่องรับน้ำฝนเปียก และถัง ร่องรับน้ำฝนอันตรายขนาด 50 ลิตร ซึ่งมีถุงศีลาม้วนรองรับและมีฝาปิด มีคีดี โดยถังรองรับน้ำฝนอันตรายจะจัดเตรียมสำหรับน้ำฝน อันตรายประเภท กระปืองสี ถ่านอัลคาไลน์ หลอดไฟฟ้าที่เสื่อมสภาพ น้ำมันเครื่องเก่า แบตเตอรี่ ยางและเครื่องสำอางที่หมดอายุ และ กระปืองยาผ่าแมลง เป็นต้น โดยจะมีป้ายติดแสดงอย่างชัดเจนว่าเป็น ภาระสำหรับรองรับน้ำฝนอย่างอันตราย</p> <p>2) ประชาสัมพันธ์รณรงค์ให้ผู้พักอาศัยมีการตัดแยกขยะ โดยจัดแบ่งเป็น ขยะแห้ง ขยะเปียก และขยะอันตราย โดยจัดให้มีถังขยะแยกประเภทไว้ ทั้งในพื้นที่ส่วนกลาง และห้องพักจะช่วยตรวจสอบประจำชั้น</p> <p>3) จัดให้มีห้องพักน้ำฝนของโครงการจำนวน 3 แห่ง แยกกันอยู่ของ แต่ละอาคาร โดยแบ่งเป็นห้องพักน้ำฝนแห้งและห้องพักน้ำฝนเปียก ซึ่งมีปริมาตรห้องพักน้ำฝนรวมของทั้งโครงการทั้งสิ้นเท่ากับ 47.625 ลบ.ม. (คิดความสูงถูกเก็บขยะ 1.5 ม.) มีลักษณะเป็นห้องคอนกรีต เสริมเหล็กและมีประตูบานเหล็กทึบสำหรับ ปิด-เปิด ห้องพักน้ำฝน ของโครงการได้ไม่ต่ำกว่า 3 วัน คังรูปที่ 7</p>	<p>มาตรฐานติดตามตรวจสอบ ประสิทธิภาพของการจัดการน้ำฝน และสิ่งปฏิกูล</p> <ul style="list-style-type: none"> วิธีการจัดการ <ul style="list-style-type: none"> ตรวจสอบสภาพห้องพักน้ำฝน ให้ถูกสุขลักษณะ และไม่ให้มี ปริมาณขยะตกค้าง ช่วงเวลาที่ตรวจสอบ/ความถี่ <ul style="list-style-type: none"> อย่างน้อยสัปดาห์ละ 1 ครั้ง ผู้รับผิดชอบ <ul style="list-style-type: none"> นิติบุคคลอาคารชุด



PTC CONDO CO., LTD.
บริษัท พีทีซี คอนโด จำกัด


สิงหาคม 2554

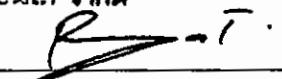 Thitima T.

(นายปัญญา ถิรกิจพงศ์ และนางสาวฐิติมา ถิรกิจพงศ์)
กรรมการผู้มีอำนาจ / บริษัท พีทีซี.คอนโด จำกัด

รับรองจำนวน.....42/85.....หน้า

สิงหาคม 2554

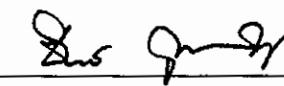

(นายขันยกร จินต์ประเสริฐ)
ผู้อำนวยการสิ่งแวดล้อม / บริษัท โปร เอ็น เทคโนโลยี จำกัด



ตารางที่ 2 (ต่อ)

องค์ประกอบของสิ่งแวดล้อมและ ภูมิศาสตร์	ผลกระทบต่อสิ่งแวดล้อมที่สำคัญ	มาตรการป้องกัน และแก้ไขผลกระทบสิ่งแวดล้อม	มาตรการติดตามตรวจสอบ คุณภาพสิ่งแวดล้อม
3.5 การจัดการบุคลากรและ สิ่งปฏิกูล (ต่อ)		<p>4) จัดให้มีดังนี้ ห้องพักบุคลากรอย่างอันตราย ขนาด 200 ลิตร จำนวน 1 ถัง ตั้งไว้ใน ห้องพักบุคลากรอย่างอันตราย ซึ่งจะมีตัวอักษรพิมพ์อยู่ข้างถังว่า “ดังนี้ บุคลากรอย่างอันตราย” โดยภายในดังจะระบุตัวชี้แจงพัสดุติดตัวตัวอักษร/สีแดง ซึ่งเป็นสิ่ง สำหรับใส่บุคลากรอย่างอันตราย เพื่อกีบรวมบุคลากรอย่างอันตรายไว้ รอการ เก็บขนไปกำจัด โดยโครงการจะประสานงานให้เจ้าหน้าที่จากกองกำกับด ของเสียอันตราย กรุงเทพมหานคร เข้ามาทำการเก็บขนเดือนละ 1 ครั้งต่อไป 5) จัดให้มีร่างระบายน้ำภายในห้องพักบุคลากรอย่างเชื่อมต่อระบบบำบัดน้ำเสีย ของโครงการ</p> <p>6) กำหนดให้หนังงานโครงการจัดเก็บบุคลากรที่พักบุคลากรอย่างชั่วคราวใน แต่ละชั้นทุกวัน วันละ 1 ครั้ง โดยต้องรวบรวมใส่ถุงแยกตามประเภท บุคลากรและมัดปากถุงให้แน่น จำนวนจะบรรจุส่วนภานะของรับบุคลากร เพื่อป้องกันการปนเปื้อนหรือการรั่วไหลของน้ำซึ่งบุคลากรอย่างสูญเสีย แล้วจะจางนรถเข็นเพื่อร่วบรวมไปยังห้องพักบุคลากร</p> <p>7) จัดให้มีเจ้าหน้าที่ตรวจสอบความสะอาด บริเวณห้องพักบุคลากรรวม ของโครงการ ทุกครั้งที่มีการเก็บขนบุคลากรเพื่อป้องกันบุคลากรอย่าง หล่น และเพื่อความสะอาดเรียบร้อย</p> <p>8) จัดให้มีอุปกรณ์ป้องกันอันตรายส่วนบุคคลสำหรับพนักงานเก็บขน บุคลากรอย่างโครงการ ได้แก่ สายกันไฟฟ้า ผ้าปีกปักษา-บุก ถุงมือ ยางหนา และรองเท้าบู๊ท โดยจะต้องมีถุงระเบียบบังคับอย่างเข้มงวดให้ พนักงานเก็บขนบุคลากรอย่างโครงการรวมไปด้วย</p> <p>9) จัดให้มีห้องน้ำสำหรับบุคลากรอย่างอันตราย ขนาด 100 ลิตร จำนวน 1 ห้อง ตั้งไว้ในห้องพักบุคลากรอย่างอันตราย ซึ่งจะระบุตัวชี้แจงพัสดุติดตัวตัวอักษร/สีแดง โดยภายในดังจะระบุตัวชี้แจงพัสดุติดตัวตัวอักษร/สีแดง ซึ่งเป็นสิ่ง สำหรับใส่บุคลากรอย่างอันตราย เพื่อกีบรวมบุคลากรอย่างอันตรายไว้ รอการ เก็บขนไปกำจัด โดยโครงการจะประสานงานให้เจ้าหน้าที่จากกองกำกับด ของเสียอันตราย กรุงเทพมหานคร เข้ามาทำการเก็บขนเดือนละ 1 ครั้งต่อไป</p>	

รับรองจำนวน.....43/85.....หน้า



บริษัท พีทีซี.คอนโด จำกัด
เดือนพฤษภาคม 2554

Rat - Thitima T.

(นายปัญญา ติรกิจพงศ์ และนางสาวสุรัติมา ติรกิจพงศ์)
กรรมการผู้มีอำนาจ / บริษัท พีทีซี.คอนโด จำกัด

เดือนพฤษภาคม 2554

S. J. S. 
(นายธนัยกร จินตประเสริฐ)
ผู้อำนวยการสิ่งแวดล้อม / บริษัท โปร เอ็น ที จำกัด



ตารางที่ 2 (ต่อ)

องค์ประกอบทางธุรกิจและ คุณค่าต่างๆ	ผลกระบวนการที่สั่งヴァลล้อมที่สำคัญ	มาตรการป้องกัน และแก้ไขผลผลกระทบสั่งヴァลล้อม	มาตรการติดตามตรวจสอบ คุณภาพสั่งヴァลล้อม
3.5 การจัดการมูลฝอยและ สิ่งปฏิกูล (ต่อ)		<p>9) จัดให้พนักงานเก็บขยะมูลฝอยของโครงการ เข้ารับการฝึกอบรมการ จัดเก็บมูลฝอยอย่างถูกหลักสุขาภิบาล ก่อนเริ่มปฏิบัติงานเมื่อโครงการ เปิดดำเนินการ</p> <p>10) จัดให้มีการล้างทำความสะอาดห้องพักมูลฝอยทุกสัปดาห์</p> <p>11) จัดให้มีเจ้าหน้าที่ดูแลควบคุมและอำนวยความสะดวกในการรับบริเวณที่จอดรถ เก็บขยะมูลฝอยของล้านบ้านเดียว โดยจะต้องคงให้สัญญาณกับรถที่ ใช้เส้นทางผ่านบริเวณจุดจอดรถเก็บขยะมูลฝอย ให้เดินรถด้วยความ ระมัดระวัง</p> <p>12) ในขณะปฏิบัติงานบนถ่ายขยะมูลฝอยเข้าสู่รถจัดเก็บมูลฝอยต้องติดตั้ง กรวยสีส้ม เพื่อเป็นสัญญาณแจ้งให้รถที่วิ่งผ่านมาทราบ และเพื่อให้ เพิ่มความระมัดระวังในการขับขี่</p>	

รับรองจำนวน.....44/85.....หน้า



สิงหาคม 2554

Thitima T.

(นายปัญญา อิรกิจพงศ์ และนางสาวฐิตima อิรกิจพงศ์)

กรรมการผู้มีอำนาจ / บริษัท พีทีซี.คอน/do จำกัด

สิงหาคม 2554



(นายชัยยกร จินต์ประเสริฐ)

ผู้อำนวยการสั่งヴァลล้อม / บริษัท โปร เอ็น เทคโนโลยี จำกัด

ตารางที่ 2 (ต่อ)

องค์ประกอบของสิ่งแวดล้อมและ ความค่าต่างๆ	ผลกระทบต่อสิ่งแวดล้อมที่สำคัญ	มาตรการป้องกัน และแก้ไขผลกระทบสิ่งแวดล้อม	มาตรการติดตามตรวจสอบ คุณภาพสิ่งแวดล้อม
3.6 การบำบัดน้ำเสีย	น้ำเสียที่เกิดจากกิจกรรมต่างๆ ของโครงการมีปริมาณรวม 353.8 ลบ.ม./วัน จะถูกบำบัดด้วยระบบบำบัดน้ำเสียของแต่ละอาคารของโครงการ ซึ่งเป็นแบบเดินทางชนิดน้ำท่วงคงที่ เกาะ Fixed-Film Aeration (Aerobic Biofilm) ได้รับการออกแบบให้สามารถรองรับปริมาณน้ำเสียที่เกิดขึ้นในแต่ละอาคารได้อย่างเพียงพอ โดยน้ำที่ผ่านการบำบัดจะมีค่า BOD ไม่เกิน 20 มก./ลิตร โดยจะเป็นไปตามมาตรฐานน้ำทึ่งจากอาคารประเภท ก. จะปล่อยยาระบายนอกสู่ท่อระบายน้ำสาธารณะต่อไป	<p>1) จัดให้มีการบำบัดน้ำเสียที่เกิดขึ้นจากโครงการ ด้วยระบบบำบัดน้ำเสียแบบเดินทางชนิดน้ำท่วงคงที่เกาะ Fixed-Film Aeration (Aerobic Biofilm) ที่ประกอบด้วยหน่วยบำบัดต่างๆ ได้แก่ ถังแยกกากตะกอน (Solid Separation Tank) ถังเดินทางชนิดน้ำท่วงคงที่เกาะ (Fixed Film Aeration Tank) ถังตะกอน (Sedimentation Tank) และถังน้ำใส (Effluent Tank) โดยน้ำเสียและสิ่งปฏิกูลของแต่ละอาคารจะผ่านห้องรวมเข้าสู่ระบบบำบัดน้ำเสียที่อยู่ประจำแต่ละอาคาร โดยอาคาร A และอาคาร B มีระบบบำบัดน้ำเสียที่ออกแบบให้รองรับปริมาณน้ำเสียได้สูงสุดเท่ากับ 120 ลบ.ม./วัน/อาคาร ส่วน อาคาร C มีระบบบำบัดน้ำเสียที่ออกแบบให้รองรับปริมาณน้ำเสียได้สูงสุดเท่ากับ 140 ลบ.ม./วัน ซึ่งได้รับการออกแบบให้สามารถรับอัตราการไหลลงของน้ำเสียที่เกิดขึ้นในแต่ละอาคารได้อย่างเพียงพอ</p> <p>2) จัดให้มีการจัดการละอองน้ำเสีย (Aerosol) ที่เกิดจากระบบบำบัดน้ำเสีย โดยวิธีการเติมโอโซน (Ozone) จากเครื่องผลิตโอโซน (Ozone Generation) และจัดให้มีระบบบำบัดก๊าซมีเทน (CH_4) ที่เกิดขึ้นจากการกระบวนการบำบัดน้ำเสีย โดยใช้รีซีฟเวอร์ (Mature Compost)</p>	<p>มาตรการติดตามตรวจสอบ ประชุมพิจารณาพัฒนาระบบบำบัดน้ำเสียใน ระยะดำเนินการ ถึง</p> <ul style="list-style-type: none"> ด้านที่ตรวจสอบ ความเป็นครด-ค้าง น้ำโอด ของแข็งแขวนลอย น้ำมันและ ไขมัน ฟิล์มโคลิฟอร์มแบคทีเรีย¹ และอัตราการไหลลงของน้ำเสีย สถานีตรวจวัด จำนวน 7 จุด (รูปที่ 8) <ol style="list-style-type: none"> จุดรวมน้ำเสียเข้าระบบบำบัด น้ำเสีย จำนวน 3 จุด จุดระบายน้ำออกจากระบบบำบัด น้ำเสีย จำนวน 3 จุด บ่อพักน้ำสุดท้ายก่อนระบายนอก ท่อระบายน้ำสาธารณะจำนวน 1 จุด

รับรองจำนวน.....45/85.....หน้า



PTC CONDO CO., LTD.
 บริษัท พีทีซี คอนโด จำกัด
 ตั้งที่ 2554

 Thitima T.

(นายปัญญา ติรภัทร์ และนางสาวฐิติมา ถิรภัทร์)

กรรมการผู้มีอำนาจ / บริษัท พีทีซี.คอน/do จำกัด

ตั้งที่ 2554

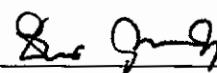

(นายธนกร จินต์ประเสริฐ)


ผู้อำนวยการสิ่งแวดล้อม / บริษัท โปร อิน เทคโนโลยี จำกัด

ตารางที่ 2 (ต่อ)

องค์ประกอบของสิ่งแวดล้อมและ คุณค่าด้านน้ำเสีย (ต่อ)	ผลกระทบต่อสิ่งแวดล้อมที่สำคัญ	มาตรการป้องกัน และแก้ไขผลกระทบสิ่งแวดล้อม	มาตรการติดตามตรวจสอบ คุณภาพสิ่งแวดล้อม
		<p>3) จัดให้มีเข้าหน้าที่ที่มีความรู้ความชำนาญในการควบคุมระบบบำบัดน้ำเสีย เพื่อควบคุมอุปกรณ์การทำงานของระบบบำบัดน้ำเสียของโครงการให้บ้านดันน้ำเสียได้ตามมาตรฐานการออกแบบ โดยน้ำทึบต้องมีค่าดัชนีต่างๆ อยู่ในมาตรฐานน้ำทึบจากอาคารประเภท ก.</p> <p>4) ประสานงานให้รถถังสูบส่งปฏิวัติสูบของสำนักงานเขตฯ เข้าสูบตะกอนออกจากระบบบำบัดน้ำเสียทุกๆ เดือน หรือตามความเหมาะสม</p> <p>5) จัดให้มีการตรวจสอบ และบำรุงรักษาส่วนตัวภายนอก ในมีประสิทธิภาพต้องผ่านมาตรฐาน โดยเฉพาะระบบบำบัดอากาศ และตามรอบรั้วซึ่งต่างๆ เพื่อป้องกันกลืนระบบน้ำ และหมั่นตักไขมันออกทึบอ่างน้อยสักป้าท์ละ 1 ครั้ง</p> <p>6) จัดให้มีการติดตามตรวจสอบประสิทธิภาพของระบบบำบัดน้ำเสียของโครงการ โดยการปฏิบัติตามมาตรการติดตามตรวจสอบคุณภาพ สิ่งแวดล้อมของโครงการอย่างเคร่งครัด และรายงานผลให้สำนักงานนโยบายและแผนทรัพยากรธรรมชาติและสิ่งแวดล้อมทราบทุกๆ 6 เดือน</p> <p>7) ติดตั้งตะแกรงคักบะที่บ่อพักน้ำ (Manhole) ลูกท้ายก่อนที่จะระบายน้ำออกสู่ท่อระบายน้ำสาธารณะ และหมั่นตรวจสอบ ตักบะออกเป็นประจำ</p> <p>8) จัดให้มีการนำน้ำทึบที่ห้ามการบำบัดมาใช้ประโยชน์ โดยนำกลับมาใช้น้ำดื่มน้ำดื่มน้ำบริเวณชั้นล่างในพื้นที่โครงการ ซึ่งโครงการจะติดตั้งระบบ_rcn้ำดื่มน้ำอัตโนมัติโดยใช้ระบบบำบัดน้ำหยด</p>	<ul style="list-style-type: none"> ● ความต้องการ <ol style="list-style-type: none"> 1. เก็บตัวอย่างทุกเดือนตลอดระยะเวลาดำเนินการ 2. ตรวจสอบปริมาณไขมัน/น้ำมัน ที่บ่อคักในน้ำ ทุกเดือนถ้ามีปริมาณมากให้ตักออก 3. ตรวจสอบเก็บตะกอนทุก 30 วัน ถ้าตะกอนไกส์เต็มควรรับสูบออก ● ผู้รับผิดชอบ <ul style="list-style-type: none"> - นิติบุคคลอาคารชุด

รับรองจำนวน.....46/85.....หน้า

PTC
PTC CONDO CO.,LTD.
บริษัท พีทีซี.คอนโด จำกัด

สิงหาคม 2554

Fayat Thitima T.

(นายปัญญา ติรกิจพงศ์ และนางสาวสุริดิมา ติรกิจพงศ์)

กรรมการผู้มีอำนาจ / บริษัท พีทีซี.คอนโด จำกัด

สิงหาคม 2554

Surin Jintachai

(นายธันยกร จินต์ประเสริฐ)

Pro-En
Technologies, Inc.


ผู้อำนวยการสิ่งแวดล้อม / บริษัท โปร อิน เทคโนโลยี จำกัด


ตารางที่ 2 (ต่อ)

องค์ประกอบทางสิ่งแวดล้อมและ กุญแจสำคัญ	ผลกระทบต่อสิ่งแวดล้อมที่สำคัญ	มาตรการป้องกัน และแก้ไขผลกระทบสิ่งแวดล้อม	มาตรการติดตามตรวจสอบ อุณหภูมิสิ่งแวดล้อม
3.7 การระบายน้ำและป้องกัน น้ำท่วม	โครงการจะเปลี่ยนแปลงรูปแบบการใช้ประโยชน์จากพื้นที่ ว่างเป็นไปเป็นพื้นที่พักอาศัยที่ประกอบไปด้วยอาคารพัก อาศัย ลานจอดรถ พื้นที่ถนน และพื้นที่สีเขียว ซึ่งทำให้ค่า สมประสิทธิ์การไหลลง(C) ภายหลังพัฒนาโครงการมีค่าสูง กว่าก่อนพัฒนาโครงการ อัตราการระบายน้ำออกจากพื้นที่ โครงการในช่วงที่มีฝนตกเงี้ยงเพิ่มขึ้น ดังนั้นทางโครงการจึง ต้องจัดให้มีการระบายน้ำฝนที่ดีกว่าเดิมที่โครงการในช่วงที่ มีฝนตกเพื่อลดผลกระทบด้านการระบายน้ำและป้องกัน น้ำท่วมน้ำท่วมของชุมชนโดยรอบ ดังนั้นผลกระทบจึงอยู่ใน ระดับต่ำ	1) จัดให้มีบ่อหน่วงน้ำฝนไว้ภายในโครงการเป็นบริเวณ 180 ลบ.ม. โดย การระบายน้ำออกจากบ่อหน่วงน้ำ ใช้วิธีการระบายน้ำโดยใช้ปั๊มน้ำบนอุก และควบคุมอัตราการระบายน้ำออกจากโครงการไม่ให้เกินอัตราการ ระบายน้ำก่อนการพัฒนาโครงการ ซึ่งเท่ากับ 0.0631 ลบ.ม./วินาที โดย จะระบายน้ำฝนลงสู่ท่อระบายน้ำสาธารณะ 2) หมั่นตรวจสอบสิ่งอุดตันหรือกีดขวางทางท่อลงน้ำในระบายน้ำ และภายในบ่อพักน้ำ และทำความสะอาดอย่างน้อยเดือนละครั้ง 3) ติดตั้งตะแกรงคักยะที่บ่อพักน้ำ (Manhole) สรุดท้ายก่อนที่จะระบายน้ำ ออกสู่ท่อระบายน้ำสาธารณะ และหมั่นตรวจสอบ ตักยะออกเป็น ประจำเมื่อฝนหยุดตกแล้วให้ทำความสะอาดไม่ให้มีดินตะกอนหรือเศษ วัสดุต่างๆ ตกค้างอยู่ภายในท่อระบายน้ำและบ่อพักน้ำ	มาตรการติดตามตรวจสอบ อุณหภูมิสิ่งแวดล้อม ● วิธีการติดตาม - ตรวจสอบการรั่วซึม หรือแตกของ ท่อระบายน้ำ ● ช่วงเวลาที่ตรวจสอบ/ความถี่ - อย่างน้อยเดือนละ 1 ครั้ง ● ผู้รับผิดชอบ - นิติบุคคลอาคารชุด

รับรองจำนวน.....47/85.....หน้า


PTC CONDO CO., LTD.
 บริษัท พีทีซี คอนโด จำกัด
 สิงหาคม 2554

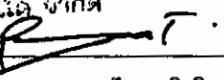
 Thitima T.
 (นางปัญญา อิรกิจพงศ์ และนางสาวฐิติมา อิรกิจพงศ์)
 กรรมการผู้มีอำนาจ / บริษัท พีทีซี.คอนโด จำกัด

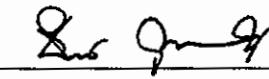

 สิงหาคม 2554
 Dr. Jinty S.
 (นายธนยกร จินต์ประเสริฐ)
 ผู้อำนวยการสิ่งแวดล้อม / บริษัท โปร เอ็น เทคโนโลยี จำกัด



ตารางที่ 2 (ต่อ)

องค์ประกอบนกทางสิ่งแวดล้อมและ คุณค่าต่างๆ	ผลกระทบต่อสิ่งแวดล้อมที่สำคัญ	มาตรการป้องกัน และแก้ไขผลกระทบสิ่งแวดล้อม	มาตรการติดตามตรวจสอบ คุณภาพสิ่งแวดล้อม
3.8 อาชีวอนามัย และความ ปลอดภัย/การป้องกันอัคคีภัย	อาจเกิดเหตุเพลิงไหม้หรือเหตุอุบัติ เนื่องจากความ ประมาทของผู้พักอาศัยหรืออุบัติเหตุอื่นๆ ในโครงการ ซึ่ง เป็นระดับความเสี่ยงที่ค่อนข้างต่ำ รวมทั้งโครงการจัดเป็น ประเภทที่เสี่ยงภัยน้อย และมีการติดตั้งระบบต่างๆ ได้แก่ ระบบป้องกันอัคคีภัย ระบบแสงสว่าง ระบบไฟฟ้าอุบัติ เนื่อง เป็นด้านอยู่ในมาตรฐานที่ยอมรับ ดังนั้นจึงมีผลกระทบใน ระดับต่ำ	<ol style="list-style-type: none"> จัดให้มีอุปกรณ์ป้องกันอัคคีภัยเป็นไปตามข้อกำหนดที่เกี่ยวข้องให้ ครบถ้วน ประกอบด้วย <ul style="list-style-type: none"> - ระบบสัญญาณเตือนภัย เช่น แห้งควันคุณระบบสัญญาณแจ้งเหตุเพลิง ไหม้ เครื่องตรวจจับควัน และอุปกรณ์ส่งเสียงสัญญาณแจ้งเหตุ อัคคีภัย - ระบบป้องกันอัคคีภัย/พยุงเพลิง เช่น ระบบน้ำสำรองดับเพลิง ศูนย์เก็บสายฉีดน้ำดับเพลิง ถังดับเพลิง และทางหนีไฟ ตาม พรบ. ควบคุมอาคาร และกฎหมาย/ข้อบังคับอื่นๆ ที่เกี่ยวข้อง โดยอุปกรณ์/ เครื่องมือในระบบดังกล่าว ต้องได้รับการออกและติดตั้งให้มี ประสิทธิภาพการทำงาน ตามมาตรฐานที่เป็นที่ยอมรับ จัดให้มีมาตรการ/แผนอุบัติ เหรอแผนอพยพสูบน รวมถึงมาตรการ ประสานงานของความช่วยเหลือจากหน่วยงานบรรเทาสาธารณภัย ภายนอกเพื่อความสงบรวมเรื่องมีเกิดเหตุการณ์อุบัติ เนื่องด้วยจัด ให้มีการฝึกซ้อมดับเพลิง และอพยพหนีไฟอย่างน้อยปีละครั้ง จัดตั้งทีมปฏิบัติการอุบัติ เนื่องจากโครงการ และให้มีการฝึกอบรม เจ้าหน้าที่ภายในทีม รวมถึงเจ้าหน้าที่ที่เกี่ยวข้อง ให้มีความรู้ความ ชำนาญในการปฏิบัติตามมาตรการ/แผนอุบัติ เนื่องดังข้อ 2. ตรวจสอบประสิทธิภาพของระบบป้องกันอัคคีภัยต่างๆ เป็นประจำ^{ตามที่ระบุในคู่มือให้พร้อมใช้งานอยู่เสมอ} 	<p><u>มาตรการติดตามตรวจสอบ ประสิทธิภาพของระบบป้องกันอัคคีภัย ในระยะดำเนินการ</u></p> <ol style="list-style-type: none"> จัดให้มีการตรวจสอบอุปกรณ์ ป้องกันอัคคีภัยให้พร้อมใช้งานอยู่ เสมอ <ul style="list-style-type: none"> ช่วงเวลาที่ตรวจสอบ/ความถี่ <ul style="list-style-type: none"> - เป็นประจำประมาณ 2 ครั้ง/ปี ผู้รับผิดชอบ <ul style="list-style-type: none"> - นิตบุคคลอาคารชุด จัดให้มีการอบรมวิธีการใช้อุปกรณ์ ของระบบป้องกันอัคคีภัย <ul style="list-style-type: none"> ช่วงเวลาที่ตรวจสอบ/ความถี่ <ul style="list-style-type: none"> - อย่างน้อยปีละครั้ง ผู้รับผิดชอบ <ul style="list-style-type: none"> - นิตบุคคลอาคารชุด

รับรองจำนวน.....48/85.....หน้า


PTC CONDO CO., LTD.
 บริษัท พีทีซี.คอนโด จำกัด
 สิงหาคม 2554

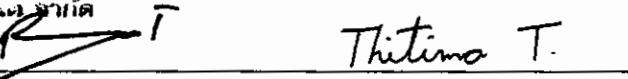
 Thitima T.
 (นายปิยะสูญ จิรกิจพงศ์ และนางสาวสุรัติมา จิรกิจพงศ์)
 กรรมการผู้มีอำนาจ / บริษัท พีทีซี.คอนโด จำกัด

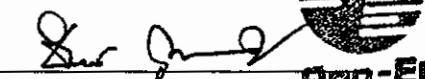
 Suriya J.

 PTC Technologies Ltd.
 (นายธันยชัย จินตประเสริฐ)
 ผู้อำนวยการสิ่งแวดล้อม / บริษัท ไพร เอ็น แทค โนโลยี จำกัด

ตารางที่ 2 (ต่อ)

องค์ประกอบทางสิ่งแวดล้อมและ ความค่าทางฯ	ผลกระทบต่อสิ่งแวดล้อมที่สำคัญ	มาตรการป้องกัน และแก้ไขผลกระทบสิ่งแวดล้อม	มาตรการติดตามตรวจสอบ คุณภาพสิ่งแวดล้อม
3.8 อาชีวอนามัย และความปลอดภัย/ การป้องกันอัคคีภัย (ต่อ)		<p>5) ประชาสัมพันธ์ให้ความรู้แก่ผู้พักอาศัย และพนักงานโครงการทราบวิธีการปฎิบัติในเมื่อเกิดไฟไหม้ และการใช้อุปกรณ์ดับเพลิง โดยจัดให้มีอยู่ในอุบัติเหตุและติดตั้งแผนผังอาคารแสดงตำแหน่งทางหนีไฟ และอุปกรณ์ดับเพลิงประจำบริเวณโถงลิฟท์ของทุกชั้น รวมทั้งจัดทำป้ายเรืองแสงแสดงเส้นทางหนีไฟบนออกเป็นระยะๆ</p> <p>6) จัดให้มีจุดรวมพลภายในโครงการจำนวน 3 จุด มีขนาดรวม 558.4 ตรม. (รูปที่ 9) ดังนี้</p> <ul style="list-style-type: none"> - จุดรวมพลอาคาร A มีขนาด 104.9 ตรม. อยู่บริเวณพื้นที่สีเขียวด้านหน้าอาคาร A โดยจุดรวมพลนี้กำหนดให้รองรับผู้อพยพที่อาศัยอยู่ในอาคาร A ทั้งนี้ เมื่อพิจารณาเนื้อที่จุดรวมพลต่อผู้พักอาศัยในอาคาร A (407 คน) จะมีอัตรา 0.26 ตรม./คน หรือประมาณ 0.51×0.51 ม./คน - จุดรวมพลอาคาร B มีขนาด 261.3 ตรม. อยู่บริเวณพื้นที่สีเขียวด้านข้างอาคาร B โดยจุดรวมพลนี้กำหนดให้รองรับผู้อพยพที่อาศัยอยู่ในอาคาร B ทั้งหมด และผู้อพยพที่อาศัยอยู่ในอาคาร A บางส่วน ทั้งนี้ เมื่อพิจารณาเนื้อที่จุดรวมพลต่อผู้พักอาศัยในอาคาร B ทั้งหมด (716 คน) และผู้พักอาศัยในอาคาร A บางส่วน (320 คน) จะมีอัตรา 0.25 ตรม./คน หรือประมาณ 0.5×0.5 ม./คน - จุดรวมพลอาคาร C มีขนาด 192.2 ตรม. อยู่บริเวณพื้นที่สีเขียวด้านข้างอาคาร C โดยจุดรวมพลนี้กำหนดให้รองรับผู้อพยพที่อาศัยอยู่ในอาคาร C ทั้งนี้ เมื่อพิจารณาเนื้อที่จุดรวมพลต่อผู้พักอาศัยในอาคาร C (763 คน) จะมีอัตรา 0.25 ตรม./คน หรือประมาณ 0.5×0.5 ม./คน <p>7) ประชาสัมพันธ์ตำแหน่งจุดอพยพหนีไฟในแต่ละห้องให้รับทราบเมื่อโครงการเปิดดำเนินการ</p>	

PTC CONDO CO., LTD.

บริษัท พีทีซี.คอนโด จำกัด

เดือนกุมภาพันธ์ 2554

(นายปัญญา ติรกิจพงศ์ และนางสาวฐิติมา ติรกิจพงศ์)

กรรมการผู้มีอำนาจ / บริษัท พีทีซี.คอนโด จำกัด

Thitima T.

รับรองจำนวน.....49/85.....หน้า

เดือนกุมภาพันธ์ 2554

Sus Jint

(นายชนบท จินตประเสริฐ)

ผู้อำนวยการสิ่งแวดล้อม / บริษัท โปรด เอ็น จำกัด




ตารางที่ 2 (ต่อ)

องค์ประกอบของสิ่งแวดล้อมและ คุณค่าต่างๆ	ผลกระทบต่อสิ่งแวดล้อมที่สำคัญ	มาตรการป้องกัน และแก้ไขผลกระทบสิ่งแวดล้อม	มาตรการติดตามตรวจสอบ คุณภาพสิ่งแวดล้อม
3.8 อาชีวอนามัย และความปลอดภัย/ การป้องกันอัคคีภัย (ต่อ)		8) ติดตั้งหัวรับน้ำดับเพลิง จำนวน 1 หัว/อาคาร บริเวณด้านหน้าของ แต่ละอาคารชั้นที่ 10 9) จัดให้มีการติดป้าย ชื่อ สถานที่ติดต่อ หรือเบอร์โทรศัพท์ต่อ บริเวณห้อง ไฟฟ้า ในการกรณีที่เกิดอุบัติเหตุ หรือกระแสไฟฟ้าขัดข้อง 10) จัดให้มีการตรวจสอบความปลอดภัยของหม้อแปลงไฟฟ้า อย่างน้อย ^{ปีละ 1 ครั้ง}	
4. คุณค่าต่อคุณภาพชีวิตระบบสิ่งแวดล้อม			
4.1 สภาพทางเศรษฐกิจ-สังคม และ ^{บริษัท พีทีซี.คอนโดฯ จำกัด} การมีส่วนร่วมของประชาชน	เมื่อเปิดดำเนินโครงการอาจก่อให้เกิดผลกระทบทั้งด้านบวก และด้านลบ ดังนี้ โครงการต้องมีมาตรการชดเชยความ เสียหายความเหมาะสม	1) จัดให้มีมาตรการชดเชยความเสียหายต่อชุมชนโดยรอบในกรณีที่ ตรวจสอบพบว่าเกิดจากกิจกรรมการดำเนินโครงการ	มาตรการติดตามตรวจสอบสภาพทางเศรษฐกิจ- สังคม การมีส่วนร่วมของประชาชน <ul style="list-style-type: none"> ● ตัวชี้วัดที่ควรวัด <ul style="list-style-type: none"> - ปัญหา ความเดือดร้อน และผลกระทบที่ ได้รับจากการดำเนินการของโครงการ ตลอดจนข้อร้องเรียนและข้อเสนอแนะ ● วิธีการศึกษา <ul style="list-style-type: none"> - มีจุดรับเรื่องร้องเรียนที่สำนักงาน นิติบุคคลของโครงการ ● ช่วงเวลาที่ตรวจวัด/ความถี่ <ul style="list-style-type: none"> - ผลต่อระยะเวลาดำเนินการ ● ผู้รับผิดชอบ <ul style="list-style-type: none"> - นิติบุคคลอาคารชุด

PTC CONDO CO., LTD.
บริษัท พีทีซี.คอนโดฯ จำกัด

สิงหาคม 2554

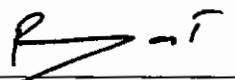


Thitima T.

(นายปัญญา อิรกิจพงศ์ และนางสาวฐิตินา อิรกิจพงศ์)
กรรมการผู้มีอำนาจ / บริษัท พีทีซี.คอนโดฯ จำกัด

รับรองจำนวน.....50/85.....หน้า

สิงหาคม 2554

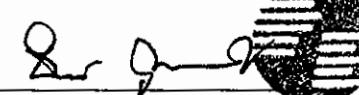

(นายขันยกร จินตประเสริฐ) Pro-EN
Technologies, Ltd.
ผู้ชำนาญการสิ่งแวดล้อม / บริษัท โปร เอ็น เทคโนโลยี จำกัด



ตารางที่ 2 (ต่อ)

องค์ประกอบทางสิ่งแวดล้อมและ คุณค่าต่างๆ	ผลกระทบต่อสิ่งแวดล้อมที่สำคัญ	มาตรการป้องกัน และแก้ไขผลกระทบสิ่งแวดล้อม	มาตรการติดตามตรวจสอบ คุณภาพสิ่งแวดล้อม
4.2 สุขภาพและการสาธารณสุข	เมื่อโครงการเปิดดำเนินการจะมีผู้พักอาศัยจำนวนมากเข้ามาอยู่ในโครงการ อาจจงทำให้เกิดการระบาดของโรคติดต่อได้ การเพิ่มน้ำหนักภาระสุขภาพเนื่องจากความประมาท และจากระบบสุขាយาน้ำที่ไม่ถูกสุขาลักษณะ เป็นต้น แต่เนื่องจากโครงการขัดให้มีระบบสุขាយาน้ำที่ถูกสุขาลักษณะ และเพียงพอต่อผู้พักอาศัยและพนักงานภายในโครงการ ดังนั้น ผลกระทบจึงอยู่ในระดับต่ำ	<ol style="list-style-type: none"> มาตรการในการจัดการระบบสาธารณูปโภค สุขาภิบาล และอนามัย สิ่งแวดล้อม ได้แก่ <ul style="list-style-type: none"> จัดระบบสุขាយาน้ำ และอนามัยสิ่งแวดล้อมภายในโครงการให้ถูกสุขาลักษณะ และเพียงพอต่อผู้พักอาศัยและพนักงาน จัดเตรียมระบบการปฐมพยาบาล และอุปกรณ์ต่างๆ ที่จำเป็นเบื้องต้น รวมทั้งพยาหนะสำรองในกรณีฉุกเฉินที่ต้องนำส่งสถานพยาบาล ประสานงานกับสถานบริการทางสาธารณสุขทั้งรัฐ และเอกชนในบริเวณใกล้เคียงเพื่อการรองรับฉุกเฉิน การควบคุมระบบการจราจรภายในโครงการไม่ให้ติดขัด โดยเฉพาะบริเวณทางเข้า-ออกโครงการ ให้สะดวก และไม่กีดขวางการจราจรสาธารณะ และห้ามติดเครื่องยนต์ขณะขับรถ เพื่อลดพิษทางอากาศ และอากาศเสียงจากการยนต์รีก็อตวิ่ง จัดให้มีการถังทำความสะอาดเครื่องปรับอากาศทุกๆ 6 เดือน บริเวณที่ส่วนกลาง ประชาสัมพันธ์ให้ผู้พักอาศัยในโครงการหมั่นถังทำความสะอาดเครื่องปรับอากาศทุกๆ 6 เดือน จัดให้มีเจ้าหน้าที่ที่มีความรู้ความชำนาญในการควบคุมระบบบำบัดน้ำเสีย เพื่อควบคุมคุณภาพการทํางานของระบบบำบัดน้ำเสียของโครงการให้บำบัดน้ำเสียได้ตามมาตรฐานการออกแบบ โดยน้ำทึบต้องมีค่าดัชนีต่างๆ อยู่ในมาตรฐานน้ำทึบจากอาคารประเภท ก. 	จัดให้มีการติดตามตรวจสอบการปฏิบัติตาม มาตรการป้องกันและแก้ไขผลกระทบ สิ่งแวดล้อม และนำเสนอผลการติดตาม ตรวจสอบต่อสำนักงานนโยบายและแผนทรัพยากรธรรมชาติและสิ่งแวดล้อมทุก 6 เดือน

รับรองจำนวน.....51/85.....หน้า


PTC CONDO CO.,LTD.
 บริษัท พีทีซี.คอนโด จำกัด
 สิงหาคม 2554


 (นายปัญญา ภิรกิจพงศ์ และนางสาววุฒิมา ภิรกิจพงศ์)
 กรรมการผู้มีอำนาจ / บริษัท พีทีซี.คอนโด จำกัด

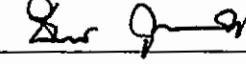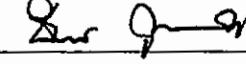

 สิงหาคม 2554 
 (นายชันย์กร จินตประเสริฐ) 
 ผู้อำนวยการสิ่งแวดล้อม / บริษัท โปร เอ็น เทคโนโลยี จำกัด

ตารางที่ 2 (ต่อ)

องค์ประกอบของสิ่งแวดล้อมและ กอนก่อสร้าง	ผลกระทบต่อสิ่งแวดล้อมที่สำคัญ	มาตรการป้องกัน และแก้ไขผลกระทบสิ่งแวดล้อม	มาตรการติดตามตรวจสอบ คุณภาพสิ่งแวดล้อม
4.2 สุขภาพและการสาธารณสุข (ต่อ)		<p>6) จัดให้มีการติดตั้งมิเตอร์วัดกระแสไฟฟ้าที่ระบบบำบัดน้ำเสีย เพื่อให้ง่าย ในการติดตามตรวจสอบ</p> <p>7) ประสานงานให้รถสูบสิ่งปฏิกูลของสำนักงานเขตฯ เข้าสูบตะกอนออก จากระบบบำบัดน้ำเสีย 1 ครั้งต่อเดือน หรือตามความเหมาะสม</p> <p>8) จัดให้มีการตรวจสอบ อุบัติ และบำรุงรักษาดังดังนี้ ให้มี ประสิทธิภาพคืออยู่เสมอ โดยเฉพาะระบบระบายน้ำอากาศ และตามรอย รั่วซึ่งต่างๆ เพื่อป้องกันกลืนรบกวน</p> <p>9) ติดตั้งตัวตรวจจับน้ำที่บ่อพักน้ำ (Manhole) สุดท้ายก่อนที่จะระบายน้ำ ออกสู่ระบบระบายน้ำสาธารณะ และหมั่นตรวจสอบให้ตักขยะออกเป็น ประจำ</p> <p>10) ตรวจสอบการสภาพทำงานของระบบสุขาภิบาลและอนามัย สิ่งแวดล้อมให้มีประสิทธิภาพที่ดีอยู่เสมอ</p> <p>11) จัดให้ห้องพักนักเรียนของโครงการมีประตูปิดเปิดอย่างมีตัวชิด ปืนและ ผนังห้องเป็นคอนกรีต ช่องทางทำให้สะคอกในการทำความสะอาด และ ให้มีระดับลักษณะสูงกว่าระบายน้ำเพื่อร่วบรวมน้ำล้างจากการทำความสะอาด สะอาดห้องพักนักเรียน หรือน้ำระบายน้ำ (ด้านใน) เข้าสู่ระบบบำบัดน้ำ เสียเพื่อบำบัดให้ได้มาตรฐาน ก่อนระบายน้ำทึบตื้อไป เพื่อช่วยป้องกัน กลืน และการแห้งกระเจาเชื้อโรคจากน้ำระบายน้ำด้วย</p>	

รับรองจำนวน.....52/85.....หน้า

PTC
PTC CONDO CO.,LTD.
บริษัท พีทีซี.คอนโด จำกัด
ลงนาม 2554

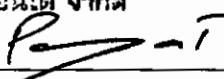


Thitima T.

(นายปัญญา ถิรกิจพงศ์ และนางสาววิริฒิมา ถิรกิจพงศ์)

กรรมการผู้มีอำนาจ / บริษัท พีทีซี.คอนโด จำกัด

ลงนาม 2554

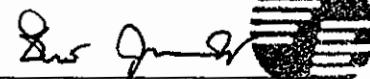

(นายธันยกร จินต์ประเสริฐ) **PRO-EN**
ผู้อำนวยการสิ่งแวดล้อม / บริษัท โปร เอ็น เทคโนโลยีส์ จำกัด




ตารางที่ 2 (ต่อ)

องค์ประกอบทางสิ่งแวดล้อมและ อุณหภูมิ	ผลกระทบต่อสิ่งแวดล้อมที่สำคัญ	มาตรการป้องกัน และแก้ไขผลกระทบสิ่งแวดล้อม	มาตรการติดตามตรวจสอบ อุณหภูมิสิ่งแวดล้อม
4.3 สุนทรียภาพ	โครงการได้ออกแบบอาคารให้มีศักยนะสอดคล้องกับกลุ่มก dein กับทัศนียภาพของพื้นที่โดยรอบ โดยการทาสี และใช้วัสดุ ตกแต่งอาคารที่เหมาะสม และจัดให้มีพื้นที่สีเขียวสำหรับพักร่อนห้องนอนใจ ดังนั้นผลกระทบด้านนี้จึงอยู่ในระดับปานกลาง	<p>1) จัดให้มีพื้นที่สีเขียวภายในโครงการประมาณ 2,231.4 ตร.ม. กิตเป็นอัตราส่วนพื้นที่สีเขียวกับผู้พักอาศัยและพนักงานประจำโครงการ ทั้งหมด (2,206 คน) ประมาณ 1.01 ตร.ม. : 1 คน ดังรูปที่ 11-รูปที่ 26</p> <p>2) จัดให้มีไม้ขีนต้นบริเวณข้างล่าง เพื่อช่วยลดปริมาณความร้อนที่รบกวน ออกจากเครื่องปรับอากาศภายในโครงการ โดยไม้ขีนต้นที่โครงการเลือกปลูก ได้แก่ แก้แข็ง คอร์เดซ แคนา ดินเน็ปฟรัง น้ำเต้าดัน ปาล์มฟอกซ์เหล็ก ปาล์มแวงซ์ชัวน์ ปาล์มชา หูกระจะ ไสโกอินเดีย และมะลอกกานีใบใหญ่ เป็นต้น</p> <p>3) ปลูกต้นไม้ริมแม่น้ำในพื้นที่จัดสวนให้คงงามอยู่เสมอ และรบกวนให้สูญเสียไปด้วยปลูกต้นไม้บริเวณริมแม่น้ำห้องพัก</p> <p>4) เลือกใช้วัสดุตกแต่งภายนอกอาคารให้กลมกลืน หลอดดังกับอาคาร อีนๆ โดยรอบ เพื่อลดความขัดแย้งทางสายตาลง โดยใช้สีอ่อนๆ ตกแต่งอาคาร หากมั่นมองอาคารส่วนที่เป็นคอนกรีต เพื่อการสะท้อนแสงที่ดี และทำลายในอาคารเพื่อให้ห้องสว่างขึ้น</p>	จัดให้มีการติดตามตรวจสอบการปฏิบัติตาม มาตรการป้องกันและแก้ไขผลกระทบสิ่งแวดล้อม และนำเสนอผลการติดตาม ตรวจสอบต่อสำนักงานนโยบายและแผนทรัพยากรธรรมชาติและสิ่งแวดล้อมทุก 6 เดือน

รับรองจำนวน.....53/85.....หน้า


PTC CONDO CO., LTD.
 บริษัท พีทีซี คอนโด จำกัด
 สิงหาคม 2554


นายปัญญา ติรกิจพงศ์ และนางสาวฐิติมา ติรกิจพงศ์
 กรรมการผู้อำนวยการ / บริษัท พีทีซี.คอนโด จำกัด

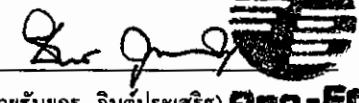
สิงหาคม 2554 
 (นายธนบุรี จินตประเสริฐ) **Pro-EN**
 ผู้อำนวยการสิ่งแวดล้อม / บริษัท โปร อีน เทคโนโลยี จำกัด


ตารางที่ 2 (ต่อ)

องค์ประกอบทางสิ่งแวดล้อมและ อุณหภูมิ	ผลกระทบต่อสิ่งแวดล้อมที่สำคัญ	มาตรการป้องกัน และแก้ไขผลกระทบทางสิ่งแวดล้อม	มาตรการติดตามตรวจสอบ อุณหภูมิสิ่งแวดล้อม
4.4 การบดบังแสงแดด	เมื่อพิจารณา กิจกรรมจากพื้นที่ใกล้เคียง โดยรอบพื้นที่ โครงการส่วนใหญ่เป็นบ้านพักอาศัย อาคารพาณิชย์ อาคารพาณิชย์ที่ตั้งพักอาศัย และอาคารชุดพักอาศัย ซึ่งก่ออุณหภูมิ ดังกล่าวไม่สามารถหลีกเลี่ยงการอุบัติบังแสงได้และมี กิจกรรมที่ต้องใช้แสงอาทิตย์ ทั้งนี้ การพัฒนาโครงการ ก่อให้เกิดเงาบังแสงในบางช่วงเวลา มีได้บดบังแสงลดอุบัติ ทั้งวัน ดังนั้นผลกระทบที่จะเกิดขึ้นจึงอยู่ในระดับต่ำ	จัดให้มีมาตรการชดเชยความเสียหายต่อชุมชนโดยรอบในระยะ 100 ม. ใน กรณีที่พิสูจน์ได้ว่าเกิดจากการดำเนินในโครงการ โดยมีกำหนดระยะเวลา ให้แจ้งกับโครงการตั้งแต่ช่วงการดำเนินการก่อสร้างจนถึงวันจะเปลี่ยน อากาศชุดเท่านั้น	จัดให้มีการติดตามตรวจสอบการปฏิบัติตาม มาตรการป้องกันและแก้ไข ผลกระทบสิ่งแวดล้อม และนำเสนอผล การติดตามตรวจสอบต่อสำนักงาน นโยบายและแผนทรัพยากรธรรมชาติ และสิ่งแวดล้อมทุก 6 เดือน
4.5 การบดบังทิศทางลม	เมื่อพิจารณา ถึงลักษณะการวางตัวของอาคารตัวอาคารจะ วางตัวตามรูปร่างของที่ดิน โดยระยะห่างจากแนวเขตที่ดิน โดยรอบถึงตัวอาคารที่ระยะระหว่าง 3-13.50 ม. นอกจากนี้ยัง จัดให้มีพื้นที่สีเขียวบริเวณโดยรอบพื้นที่โครงการ ซึ่งจะช่วย ให้มีอากาศถ่ายเทสะดวกและช่วยกระจาบปริมาณพื้นที่ ออกสู่บริเวณนอก ดังนั้นสภาพการระบายน้ำอากาศของ พื้นที่โดยรอบโครงการจึงค่อนข้างดี ระดับผลกระทบจึงอยู่ใน ระดับต่ำ	1) ออกแบบรูปทรงอาคาร ความสูง ระยะห่าง ระยะห่าง และวัสดุที่ใช้ โดย ดำเนินการประทับพื้นที่และลดแรงด้านทันท่วง 2) จัดให้มีมาตรการชดเชยความเสียหายต่อชุมชนโดยรอบในระยะ 100 ม. ใน กรณีที่พิสูจน์ได้ว่าเกิดจากการดำเนินในโครงการ โดยมีกำหนด ระยะเวลา ให้แจ้งกับโครงการตั้งแต่ช่วงการดำเนินการก่อสร้างจนถึงวัน จะเปลี่ยนอากาศชุดเท่านั้น	จัดให้มีการติดตามตรวจสอบการปฏิบัติตาม มาตรการป้องกันและแก้ไข ผลกระทบสิ่งแวดล้อม และนำเสนอผล การติดตามตรวจสอบต่อสำนักงาน นโยบายและแผนทรัพยากรธรรมชาติ และสิ่งแวดล้อมทุก 6 เดือน

รับรองจำนวน.....54/85.....หน้า

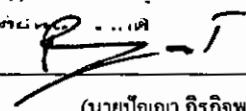
PTC CONDO
 บ้านเดี่ยว พัฒนาการ
 สิงหาคม 2554  *Thitima T.*
 (นายบัญญา จิรกิจพงษ์ และนางสาวฐิตินา จิรกิจพงษ์)
 กรรมการผู้มีอำนาจ / บริษัท พีทีซี.คอนโด จำกัด

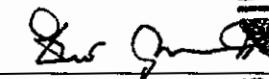

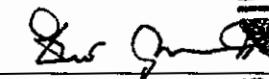 สิงหาคม 2554 
 (นายธันยกร จินต์ประเสริฐ)
 ผู้อำนวยการสิ่งแวดล้อม / บริษัท โปร เอ็น เทคโนโลยี จำกัด

ตารางที่ 2 (ต่อ)

องค์ประกอบทางอิสระแวดล้อมและ คุณค่าต่างๆ	ผลกระทบต่อสิ่งแวดล้อมที่สำคัญ	มาตรการป้องกัน และแก้ไขผลกระทบสิ่งแวดล้อม	มาตรการติดตามตรวจสอบ คุณภาพสิ่งแวดล้อม
4.6 การบดบังสัญญาณ วิทยุโทรศัพท์	<p>เมื่อโครงการสร้างแล้วเสร็จ จะมีอาคารชุดพักอาศัยสูง 8 ชั้น จำนวน 3 อาคาร มีความสูงจากพื้นถึงฟันชั้นคาดที่ประมาณ 22.95 m. โดยจะวางตัวตามแนวเขตที่ดิน โดยมีอาคารชั้นเดียว ได้แก่ บ้านพักอาศัยสูง 1 ชั้น จำนวน 5 หลัง อาคารพาณิชย์ สูง 2-4 ชั้น อาคารชุดพักอาศัยกลางกรุงรัชสูง 8 ชั้น จำนวน 6 อาคาร และอาคารพักอาศัยสูง 5 ชั้น เป็นต้น ทั้งนี้ เมื่อพิจารณาจากความสูงของอาคารที่มีความสูงเพียง 8 ชั้น พบว่า ระดับผลกระทบจะอยู่ในระดับต่ำหรือไม่ก่อให้เกิดผลกระทบในการบดบังคลื่นวิทยุและโทรทัศน์ต่อพื้นที่โดยรอบโครงการแต่อย่างใด</p>	<p>จัดให้มีมาตรการชดเชยความเสียหายต่อชุมชนโดยรอบในกรณีที่ตรวจสอบพบว่าเกิดจากการดำเนินการโครงการ ทั้งนี้ โครงการจะมีการจัดส่งชุดหมายไปยังผู้อยู่อาศัยโดยรอบพื้นที่โครงการในระยะ 100 m. เพื่อให้รับทราบว่า หากมีปัญหาเรื่องสัญญาณโทรศัพท์นั้น ให้ดำเนินการแจ้งกับโครงการ ซึ่งโครงการจะได้ตรวจสอบและปรับปรุง โดยมีกำหนดระยะเวลาให้แจ้งกับโครงการตั้งแต่วันการดำเนินการก่อสร้างจนถึงวันจดทะเบียนอาคารชุดเท่านั้น ซึ่งแนวทางแก้ไขมีดังนี้</p> <ul style="list-style-type: none"> - กรณีปรับปรุงปีกสัญญาณโทรศัพท์ ปรับทิศทางปีกปรับสัญญาณโทรศัพท์เพื่อให้สามารถรับสัญญาณได้เหมือนเดิม ในกรณีที่ไม่สามารถปรับทิศทางปีกปรับสัญญาณโทรศัพท์ได้ จะเพิ่มส่วนประกอบของปีกปรับสัญญาณแต่ละช่อง 3 5 7 9 NBT และ Thai PBS หรือในกรณีที่ไม่สามารถปรับปรุงปีกปรับสัญญาณโทรศัพท์ได้ โครงการจะตัดตั้งงานรับสัญญาณดาวเทียมแบบทินขนาดงาน 0.60-0.80 m. (เฉพาะรับชานสถานีโทรศัพท์จำนวน 6 ช่อง ได้แก่ ช่อง 3 5 7 9 NBT และ Thai PBS) - การปรับปรุงงานรับสัญญาณดาวเทียม จะปรับทิศทางของงานรับสัญญาณดาวเทียมเพื่อให้สามารถรับสัญญาณได้เหมือนเดิม 	<p>จัดให้มีการติดตามตรวจสอบการปฏิบัติตามมาตรการป้องกันและแก้ไขผลกระทบสิ่งแวดล้อม และนำเสนอบผลการติดตามตรวจสอบต่อสำนักงานนโยบายและแผนทรัพยากรธรรมชาติและสิ่งแวดล้อมทุก 6 เดือน</p>


หมายเหตุ ผู้รับผิดชอบมาตรการป้องกัน และแก้ไขผลกระทบสิ่งแวดล้อมในระยะก่อสร้าง ได้แก่ ผู้รับเหมา ก่อสร้างภายใต้การกำกับดูแลของเจ้าของโครงการ

ผู้รับผิดชอบมาตรการป้องกัน และแก้ไขผลกระทบสิ่งแวดล้อมในระยะดำเนินการ ได้แก่ เจ้าของโครงการและนิติบุคคลอาคารชุด

รับรองจำนวน.....55/85.....หน้า


PTC CONDO CO., LTD.
 บริษัท พีทีซี คอนโด จำกัด
 สิงหาคม 2554


 Thitima T.
 (นายปัญญา ติรภกิจพงศ์ และนางสาวฐิตินา ติรภกิจพงศ์)
 กรรมการผู้อำนวยการ / บริษัท พีทีซี.คอนโด จำกัด

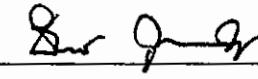
 สิงหาคม 2554 _____

 (นายชันย์กร จินดีประเสริฐ)
 ผู้อำนวยการสิ่งแวดล้อม / บริษัท โปร อีนี จำกัด

ตารางที่ 3

มาตรการติดตามตรวจสอบคุณภาพสิ่งแวดล้อม โครงการ The Emerald Residence @ Ratchada ของ บริษัท พีทีซี.คอนโด จำกัด ในระยะก่อสร้าง

องค์ประกอบในการสังเคราะห์และคุณค่าต่างๆ	ตัวนับที่ตรวจวัด	จุดเก็บตัวอย่าง/วิธีการอัดคลอร์	ความถี่ของการตรวจสอบ	ผู้รับผิดชอบ
1. สภาพภูมิประเทศ	การจัดวางผังก่อสร้าง และรั้วหรือกำแพง ส้อนรอบบริเวณพื้นที่ก่อสร้าง	ตรวจสอบการปฏิบูรณ์ตามผังก่อสร้างที่ได้ ออกแบบไว้ซึ่งต้องแยกพื้นที่จัดเก็บและกอง วัสดุก่อสร้างให้ชัดเจน และเป็นหมวดหมู่	ตลอดระยะเวลาการก่อสร้าง	เจ้าของโครงการและ ผู้รับเหมา ก่อสร้าง
2. คุณภาพอากาศ	TSP และ PM-10	ตรวจวัดด้วยวิธี Gravimetric method ใน บริเวณพื้นที่ก่อสร้างจำนวน 1 จุด	เดือนละ 1 ครั้ง ตลอดระยะเวลาการก่อสร้าง	เจ้าของโครงการและ ผู้รับเหมา ก่อสร้าง
3. เสียง / ความสั่นสะเทือน	<ul style="list-style-type: none"> • Leq 24, L_{max}, L_{dn}, L₁₀, L₉₀ • ค่าความเร็วอนุภาคสูงสุด (Peak Particle Velocity) 	ตรวจวัดเฉพาะตำแหน่งที่อยู่ใกล้กับอาคาร ข้างเดียวกันที่สุด	<ul style="list-style-type: none"> • ตรวจวัดระดับเสียงทุกวันที่มีการทำงาน เสาเข็ม และรายงานผลทุกสัปดาห์ หลังจากนั้นตรวจสอบทุกเดือนตลอด ระยะเวลาการก่อสร้าง • ตรวจวัดค่าความเร็วอนุภาคสูงสุดทุกวันที่มีการทำงานเสาเข็มและรายงานผล ทุกสัปดาห์ 	เจ้าของโครงการและ ผู้รับเหมา ก่อสร้าง
4. ทรัพยากรดิน	ผนังกันดิน	ตรวจสอบสภาพผนังกันดินโดยรอบพื้นที่ ก่อสร้าง	ตลอดระยะเวลาการก่อสร้าง	เจ้าของโครงการและ ผู้รับเหมา ก่อสร้าง
5. การระบายน้ำ	ความเสียหายของศิวอันนหรือความเสียหาย ใดๆ ที่เกิดจากกิจกรรมการขันส่งวัสดุ ก่อสร้างของโครงการ	ตรวจสอบความเสียหายที่เกิดขึ้นของศิวอันน และจัดให้มีการซ่อมแซมความเสียหายที่ เกิดขึ้น	ตลอดระยะเวลาการก่อสร้าง	เจ้าของโครงการและ ผู้รับเหมา ก่อสร้าง
6. การนำน้ำดื่มน้ำเสีย	pH, BOD, Suspended Solids, Sulfide, Total Dissolved Solids, Settleable Solids, Fat Oil and Grease, TKN, FCB และ TCB	บริเวณบ่อพักน้ำชั่วคราวสุดท้ายก่อนระบายน้ำ ออกจากระบบภายในทั้งสายระบายน้ำจำนวน 1 จุด	เดือนละ 1 ครั้ง ตลอดระยะเวลาการก่อสร้าง	เจ้าของโครงการและ ผู้รับเหมา ก่อสร้าง

รับรองจำนวน.....56/85.....หน้า

PTC. CONDOS
บริษัท พีทีซี.คอนโด จำกัด
สิงหาคม 2554

(นายปัญญา จิรกิจพงศ์ และนางสาวฐิติมา จิรกิจพงศ์)

กรรมการผู้มีอำนาจ / บริษัท พีทีซี.คอนโด จำกัด

Thitima T.

สิงหาคม 2554


(นายธนกร จินตประเสริฐ)
ผู้อำนวยการสิ่งแวดล้อม / บริษัท โปร อิน เทคโนโลยี จำกัด




ตารางที่ 3 (ต่อ)

องค์ประกอบทางธุรกิจเวคส์อัมและคุณค่าต่างๆ	ด้านที่ตรวจสอบ	จุดเก็บตัวอย่าง/วิธีการขัดการ	ความถี่ของการตรวจสอบ	ผู้รับผิดชอบ
7. การขัดการมูลฝอยและอิ่งปฏิกูล	ปริมาณมูลฝอยและความเพียงพอของถังรองรับมูลฝอย	ถังรองรับมูลฝอยรวม	วันละ 1 ครั้ง ตลอดระยะเวลาการก่อสร้าง	เจ้าของโครงการและผู้รับเหมา ก่อสร้าง
8. การระบายน้ำและป้องกันน้ำท่วม	ระบายน้ำที่ต้องดูแลอย่างต่อเนื่อง	ทำความสะอาดระบายน้ำและบ่อตักตะกอน	วันละ 1 ครั้ง ตลอดระยะเวลาการก่อสร้าง	เจ้าของโครงการและผู้รับเหมา ก่อสร้าง
9. อาชีวอนามัยและความปลอดภัยในการทำงานและการป้องกันอัคคีภัย	สิทธิการเกิดอุบัติเหตุและการบาดเจ็บ การป้องกันอัคคีภัย	ป้องกันเหตุแห่งการเกิดอุบัติเหตุ (จากการประนวษาเหตุที่เกิดมาแล้ว)	เดือนละ 1 ครั้ง และบันทึกสิทธิตลอดระยะเวลาการก่อสร้าง	เจ้าของโครงการและผู้รับเหมา ก่อสร้าง

รับรองจำนวน.....57/85.....หน้า

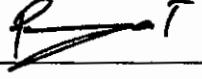
PTC CONDO CO., LTD.
 บริษัท พีทีซี.คอนโด จำกัด
 สิงหาคม 2554 

(นายปัญญา ติรกิจพงศ์ และนางสาวฐิตินา ติรกิจพงศ์)
 กรรมการผู้มีอำนาจ / บริษัท พีทีซี.คอนโด จำกัด

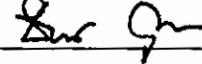
 (นายชันย์กร จินต์ประเสริฐ) 
 ผู้อำนวยการสื่อเวคส์อัม / บริษัท โปร เอ็น แอล จำกัด

ตารางที่ 4

มาตรการติดตามตรวจสอบคุณภาพสิ่งแวดล้อม โครงการ The Emerald Residence @ Ratchada ของ บริษัท พีทีซี.คอนโด จำกัด ในระยะดำเนินการ

องค์ประกอบทางสิ่งแวดล้อมและคุณค่าต่างๆ	ตัวน้ำที่ตรวจวัด	จุดเก็บตัวอย่าง/วิธีการจัดการ	ความถี่ของการตรวจสอบ	ผู้รับผิดชอบ
1. การใช้น้ำ	ระบบจาน้ำประปา	ตรวจสอบการร้าว ซึม หรือแตกของห้องท่อข่ายน้ำประปา	อย่างน้อยเดือนละ 1 ครั้ง ตลอดระยะเวลาดำเนินการ	นิติบุคคลอาคารชุดหรือเจ้าของโครงการในช่วงที่ยังไม่ได้ก่อตั้งนิติบุคคลอาคารชุด
2. การใช้ไฟฟ้าและการอนุรักษ์พลังงาน	ระบบไฟฟ้าโครงการ	ตรวจสอบการทำงานของระบบไฟฟ้าโครงการ	ตลอดระยะเวลาดำเนินการ	นิติบุคคลอาคารชุดหรือเจ้าของโครงการในช่วงที่ยังไม่ได้ก่อตั้งนิติบุคคลอาคารชุด
3. การจัดการมูลฝอยและเชิงปฏิぐณ	ปริมาณมูลฝอยและสภาพห้องพักมูลฝอย	ตรวจสอบสภาพห้องพักมูลฝอยให้ถูกสุขลักษณะ และไม่ให้มีมูลฝอยตกค้าง	อย่างน้อยสัปดาห์ละ 1 ครั้ง	นิติบุคคลอาคารชุดหรือเจ้าของโครงการในช่วงที่ยังไม่ได้ก่อตั้งนิติบุคคลอาคารชุด
4. การบำบัดน้ำเสีย	pH, BOD, Suspended Solids, Sulfide, Total Dissolved Solids, Settleable Solids, Fat Oil and Grease, TKN, FCB, TCB และอัตราการไหลของน้ำเสีย	จุดเก็บตัวอย่างคุณภาพน้ำมี 7 จุด (รูปที่ 8) ดังนี้ 1) จุดรวมน้ำเสียเข้าระบบบำบัดน้ำเสียจำนวน 3 จุด 2) จุดระบายน้ำออกจากระบบบำบัดน้ำเสียจำนวน 3 จุด 3) บ่อพักน้ำสุกท้ายของระบบบำบัดน้ำเสียของโครงการก่อนระบายน้ำลงสู่ระบบระบายน้ำสาธารณะ จำนวน 1 จุด	<ul style="list-style-type: none"> เก็บตัวอย่างเดือนละ 1 ครั้ง ตลอดระยะเวลาดำเนินการ ตรวจสอบดังเก็บตัวอย่างทุก 30 วัน ถ้าพบอนไกส์เติมให้รับสูบออก 	นิติบุคคลอาคารชุดหรือเจ้าของโครงการในช่วงที่ยังไม่ได้ก่อตั้งนิติบุคคลอาคารชุด

PTC CONDO CO., LTD.

บริษัท พีทีซี.คอนโด จำกัด

สิงหาคม 2554

(นายปัญญา จิรกิจวงศ์ และนางสาวฐิตินา จิรกิจวงศ์)

กรรมการผู้อำนวยการ / บริษัท พีทีซี.คอนโด จำกัด

รับรองจำนวน.....58/85.....หน้า

สิงหาคม 2554

(นายชัชกร จินตประเสริฐ)

ผู้อำนวยการสิ่งแวดล้อม / บริษัท โปร เอ็น เทคโนโลยี จำกัด pro-EN Technologies, Ltd



ตารางที่ 4 (ต่อ)

องค์ประกอบทางสิ่งแวดล้อมและอุบัติเหตุค่าคงที่	ตัวนีที่ตรวจวัด	อุดกีบด้วยวิธีการจัดการ	ความถี่ของการตรวจสอบ	ผู้รับผิดชอบ
5. การระบายน้ำและป้องกันน้ำท่วม	ระยะห่างหรืออุปกรณ์แก้ไขของท่อระบายน้ำ	ตรวจสอบการรั่วซึมหรือแก้ไขของท่อระบายน้ำ	อย่างน้อยเดือนละ 1 ครั้ง ตลอดระยะเวลาดำเนินการ	นิติบุคคลอาคารชุดหรือเจ้าของโครงการในช่วงที่ยังไม่ได้ก่อตั้งนิติบุคคลอาคารชุด
6. อาชีวอนามัยและความปลอดภัย/การป้องกันอัคคีภัย	อุปกรณ์ป้องกันอัคคีภัย	<ul style="list-style-type: none"> ตรวจสอบอุปกรณ์ป้องกันอัคคีภัยให้พร้อมใช้งานอยู่เสมอ จัดให้มีการอบรมวิธีการใช้อุปกรณ์ของระบบป้องกันอัคคีภัย และฝึกอบรมเรื่องการซ่อนอพยพข่ายคน เมื่อเกิดเหตุเพลิงไหม้ แก่นักงาน สู้ภัยอาชีว และรปภ. อย่างน้อยปีละ 1 ครั้ง 	<ul style="list-style-type: none"> ตรวจสอบอุปกรณ์ป้องกันอัคคีภัย ประมาณ 2 ครั้ง/ปี จัดให้มีการอบรมวิธีการใช้อุปกรณ์ของระบบป้องกันอัคคีภัย และฝึกอบรมเรื่องการซ่อนอพยพข่ายคน เมื่อเกิดเหตุเพลิงไหม้ แก่นักงาน สู้ภัยอาชีว และรปภ. อย่างน้อยปีละ 1 ครั้ง 	นิติบุคคลอาคารชุดหรือเจ้าของโครงการในช่วงที่ยังไม่ได้ก่อตั้งนิติบุคคลอาคารชุด
7. สุนทรียภาพ	พื้นที่สีเขียวของโครงการ	-	ตลอดระยะเวลาดำเนินการ	นิติบุคคลอาคารชุดหรือเจ้าของโครงการในช่วงที่ยังไม่ได้ก่อตั้งนิติบุคคลอาคารชุด

หมายเหตุ: วิธีการเก็บตัวอย่างคุณภาพน้ำจากระบบบำบัดน้ำเสียและตรวจวัดเป็นไปตาม Standard Method

รับรองจำนวน.....59/85.....หน้า

PTC
PTC CONDO CO., LTD.
บริษัท พีทีซี คอนโด จำกัด
สิงหาคม 2554

R-T - *Thitima T.*
(นายปัญญา ฉิรกิจพงศ์ และนางสาวฐิติมา ฉิรกิจพงศ์)
กรรมการผู้มีอำนาจ / บริษัท พีทีซี.คอน/do จำกัด

Sirijit S.
สิงหาคม 2554 _____
Pro-EA
(นายธนัยกร จินตประเสริฐ)
ผู้อำนวยการสิ่งแวดล้อม / บริษัท โปร เอ็น เทค โนโลยี จำกัด



สัญลักษณ์

- ← เส้นทางรอบรัฐกอจจากพื้นที่ก่อสร้าง
- ↖ เส้นทางรอบรัฐกอจเข้าสู่พื้นที่ก่อสร้าง
- ↗ กิจทางท่อระบายน้ำชั่วคราวระหว่างก่อสร้าง
- แนวท่อระบายน้ำชั่วคราวระหว่างการก่อสร้าง
- บ่อพักร้อมด้วยคลังท่อระบายน้ำสาธารณะ
- อังขยะ

- | | | | |
|-----------------------|------------------------|-----------------------|---------------------|
| [Solid purple square] | ท่อระบายน้ำสาธารณะ | [Yellow square] | อังขยะหัก/ปีก |
| [Solid pink square] | ม่อนบัดน้ำค่าเรื่องรูป | [Hatched square] | พื้นที่จอดรถบรรทุก |
| [Blue square] | พื้นที่ก่อสร้างอาคาร | [Solid red square] | กองถ่าน |
| [White square] | เส้นทางคนเดิน | [Solid green square] | พื้นที่กองวัสดุ |
| [Hatched square] | พื้นที่สีเขียว | [Solid orange square] | พื้นที่เครื่องมือ |
| [Yellow square] | ห้องน้ำ | [Light green square] | สำนักงานขายชั่วคราว |



มาตราส่วน 1:500
0 5 10 20 30 40
Meters

รูปที่ 1 ผังบริเวณพื้นที่ก่อสร้าง

PTC CONDO CO., LTD.
บริษัท พีทีซี.คอนโด จำกัด
สิงหาคม 2554

(นายปัญญา ธรรมิกพงศ์ และนางสาววิริฒิมา ธรรมิกพงศ์)

กรรมการผู้มีอำนาจ / บริษัท พีทีซี.คอนโด จำกัด

Thitima T.


สิงหาคม 2554

รับรองจำนวน...60/85...หน้า


(นายชัชย์ จินตประเสริฐ)

ผู้อำนวยการสั่งแม่ล้อม / บริษัท โปร เอ็น เทคโนโลยี จำกัด



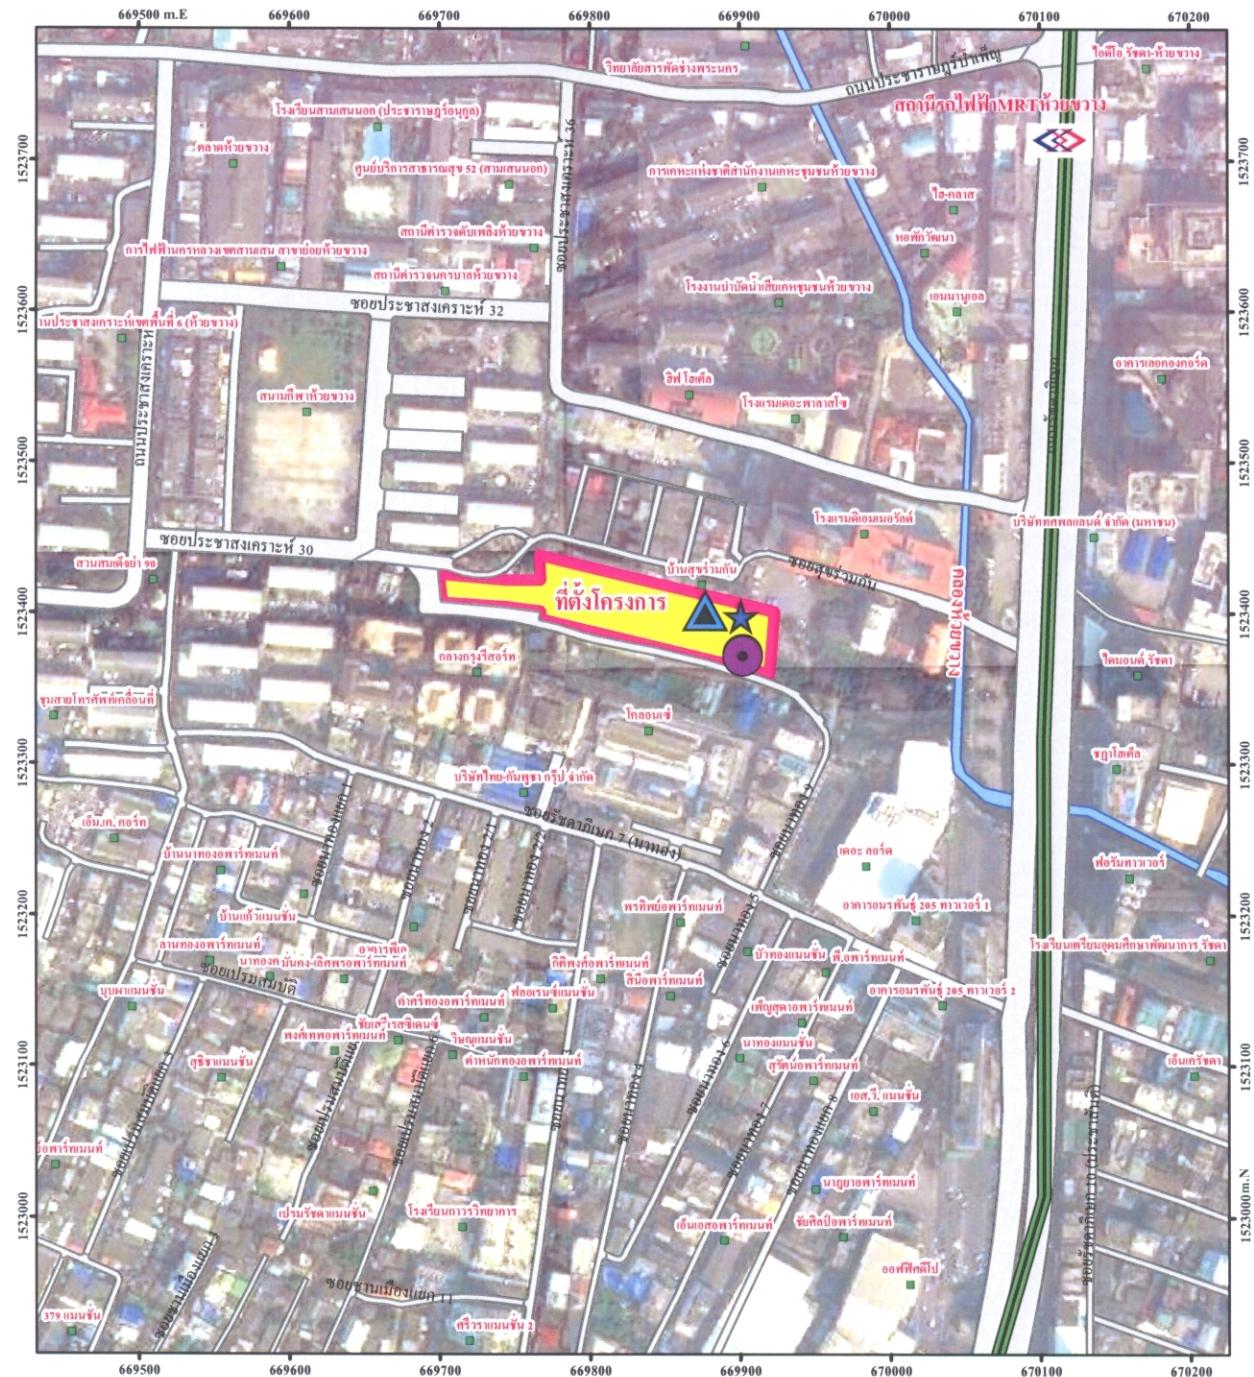

ที่มา: ดัดแปลงจากภาพถ่ายดาวเทียม GOOGLE EARTH, 2010

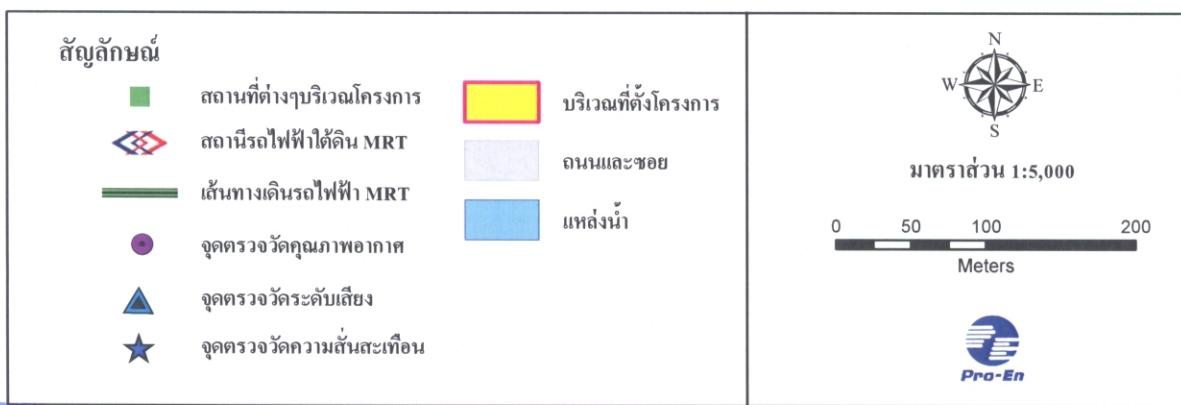

รูปที่ 2 จุดตรวจคุณภาพอากาศ ระดับเสียงและความสั่นสะเทือนในระยะก่อสร้าง



PTC CONDO CO., LTD.
บริษัท พีทีซี คอนโด จำกัด
ตั้งแต่เดือน พฤษภาคม 2554

(นายปานิชญา อิรักิพงศ์ และนางสาวฐิติมา อิรักิพงศ์)

กรรมการผู้มีอำนาจ / บริษัท พีทีซี คอนโด จำกัด

Thitima T.

สิงหาคม 2554

รับรองจำนวน... 61/85...หน้า


Sus Jang

(นายขันยกร จินต์ประเสริฐ)

ผู้อำนวยการสั่นแวดล้อม / บริษัท โปร เอ็น เทคโนโลยี จำกัด



Pro-En
Technologies, Ltd.

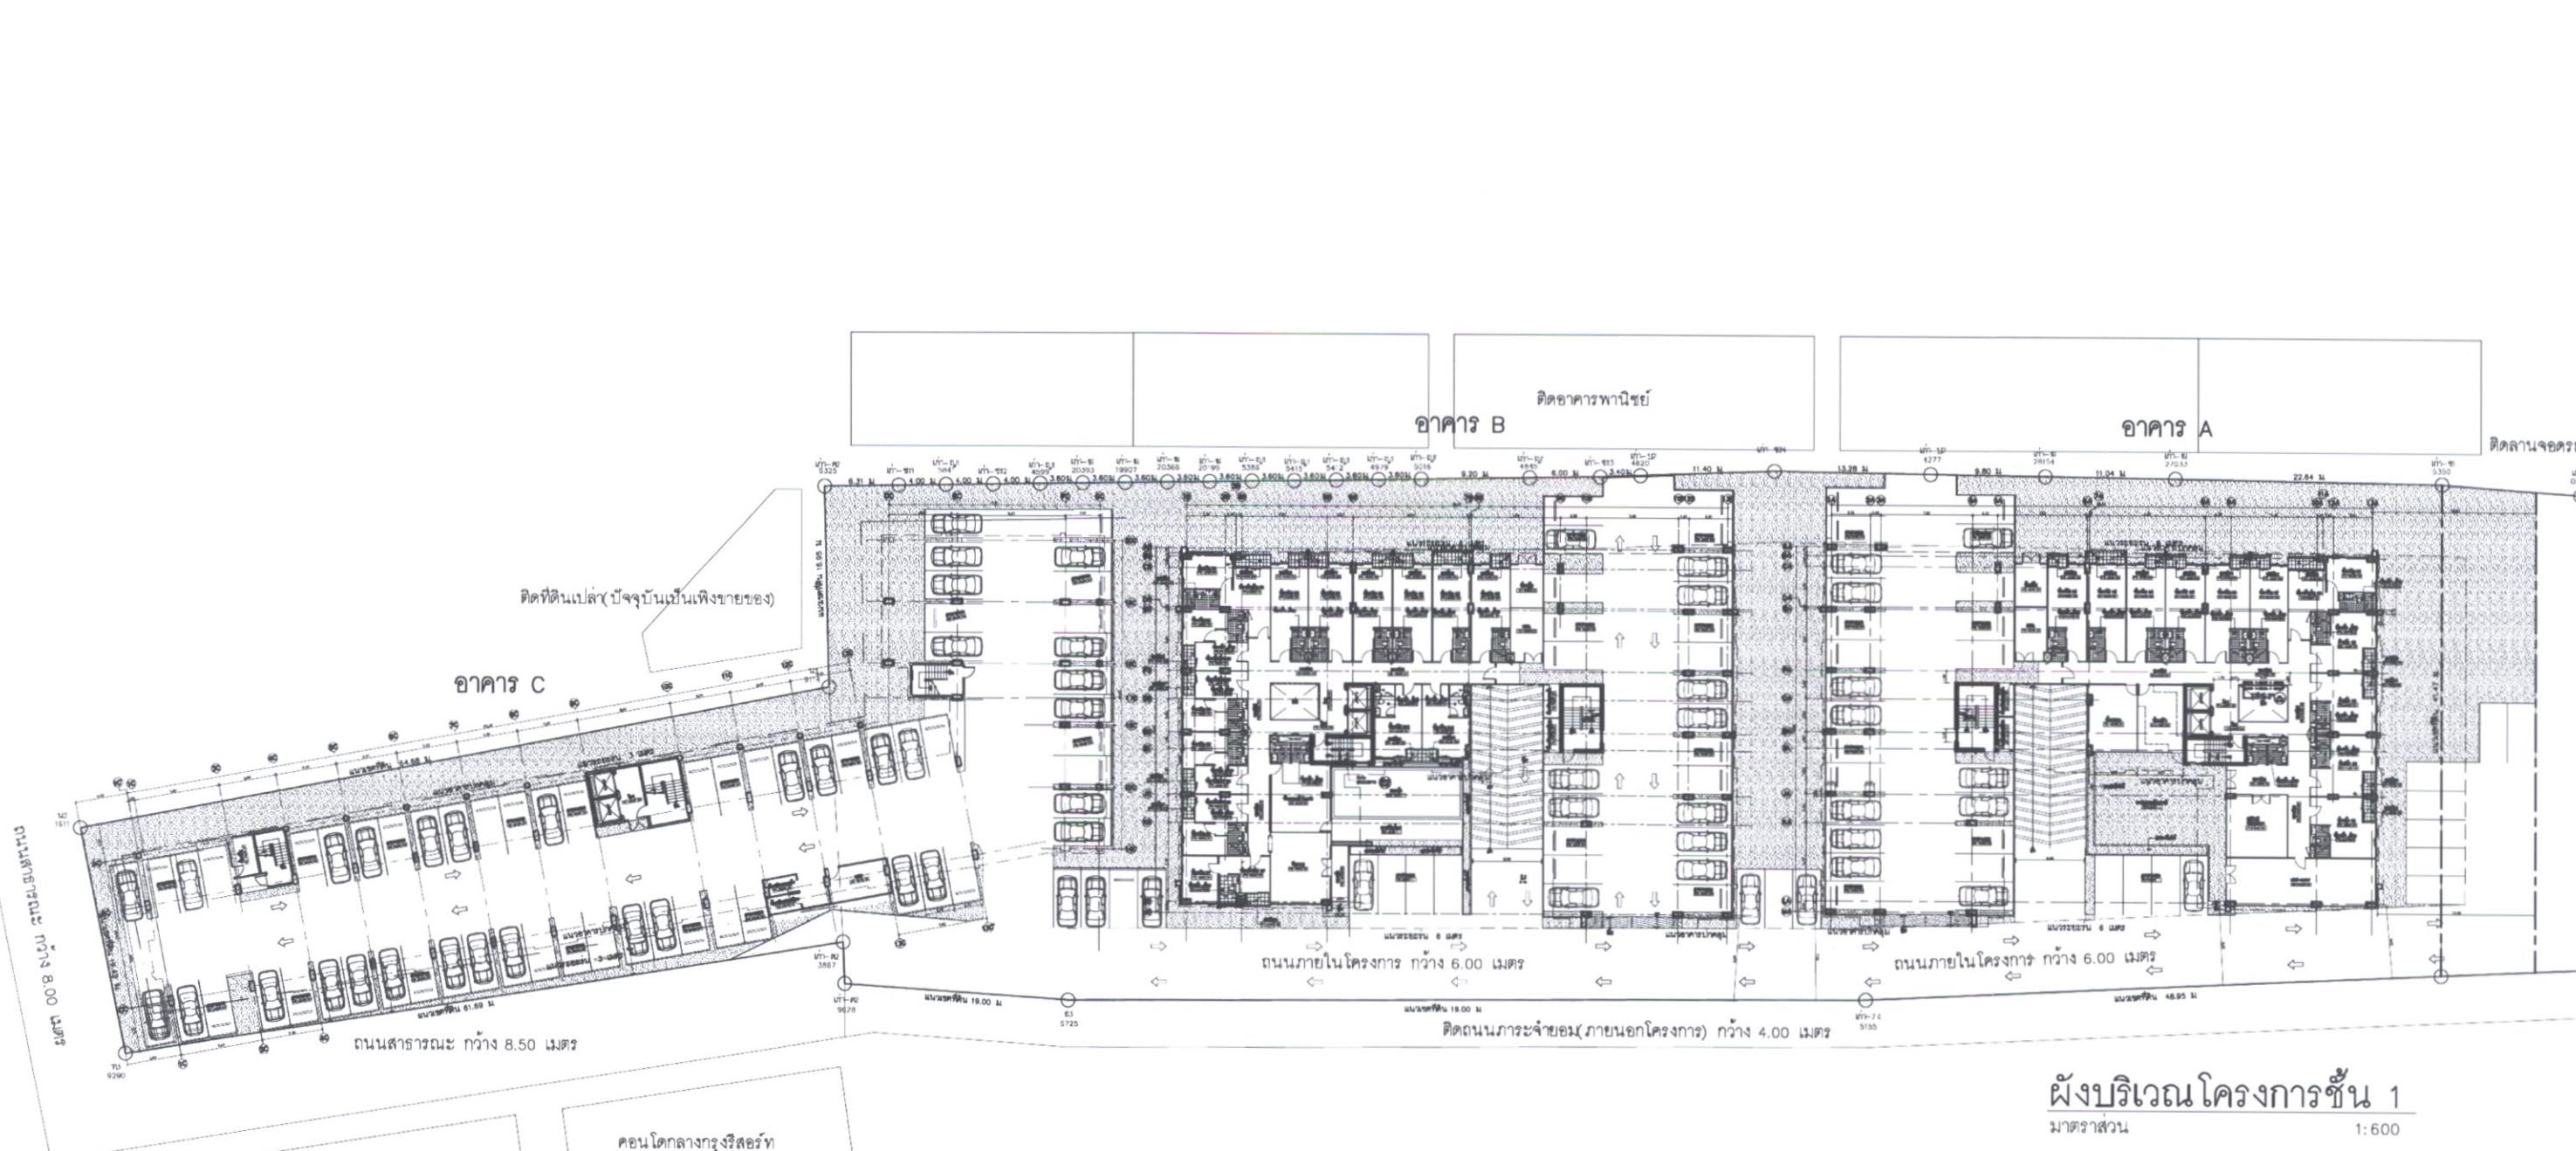

บริษัท พีทีซี.คอนโด จำกัด

สิงหาคม 2554

Rajat-

Thitima T.

(นายรัญญา อิรกิตพงศ์ และนางสาววิชิตา อิรกิตพงศ์)

กรรมการผู้มีอำนาจ / บริษัท พีทีซี.คอนโด จำกัด

รูปที่ 3 ผังบริเวณและการใช้ที่ดินโดยรอบโครงการ

สิงหาคม 2554

Sus Jinty

(นายชั้นยกร จันต์ประเสริฐ)

ผู้อำนวยการสังเวดล้อม / บริษัท โปร เอ็น เทคโนโลยี จำกัด



Pro-EN
Technologies, Ltd.


รับรองจำนวน.....62/85.....หน้า



TIGON
DESIGN GROUP, LTD. PART

97/378 MOB 8 YOLPRA VILLAGE SOI PO-KAO
NA WANN RD. KLONGHUM BUNGKUM
BANGKOK 10240 THAILAND
TEL : (062) 02-949-744
FAX : (062) 02-949-744
E MAIL : TIGONDESIGN@GMAIL.COM

PROJECT :	เงื่อนไขรับ เอกสารออกแบบ คอนโดมิเนียม (ชั้น A)	OWNER :	บ.จ.ก.ส. คอนโด จำกัด	INTERIOR DESIGNER :	ห้อง ชั้นบุญพร	LANDSCAPE :	บ.เอ็มท่าไก่ จำกัด	MECHANICAL ENGINEER :	ดร.ชัยชัย ธรรมรงค์ โทร 20729 สมชัย นิตยาธุรักษ์ โทร 3459	DRAWING TITLE :	ผังบริเวณชั้นที่ 1	DRAWING NO :	A-0-06
LOCATION :	ถนนรัชดาภิเษก	ARCHITECT :	สถาปัตย์ อุบลกรกุล ต่อ 1475	STRUCTURAL ENGINEER :	ศศิพงษ์ รังษีวนิช โทร 9151	ELECTRICAL ENGINEER :	ดร.ชัยชัย ธรรมรงค์ โทร 4249 นพ.ชัยวุฒิ วงศ์พิพัฒน์ โทร 42006	SANITARY ENGINEER :	ดร.ชัยชัย ธรรมรงค์ โทร 20729 สมชัย นิตยาธุรักษ์ โทร 3459	REVISIONS		E-mail :	deemail@usengineering.com www.usengineering.com

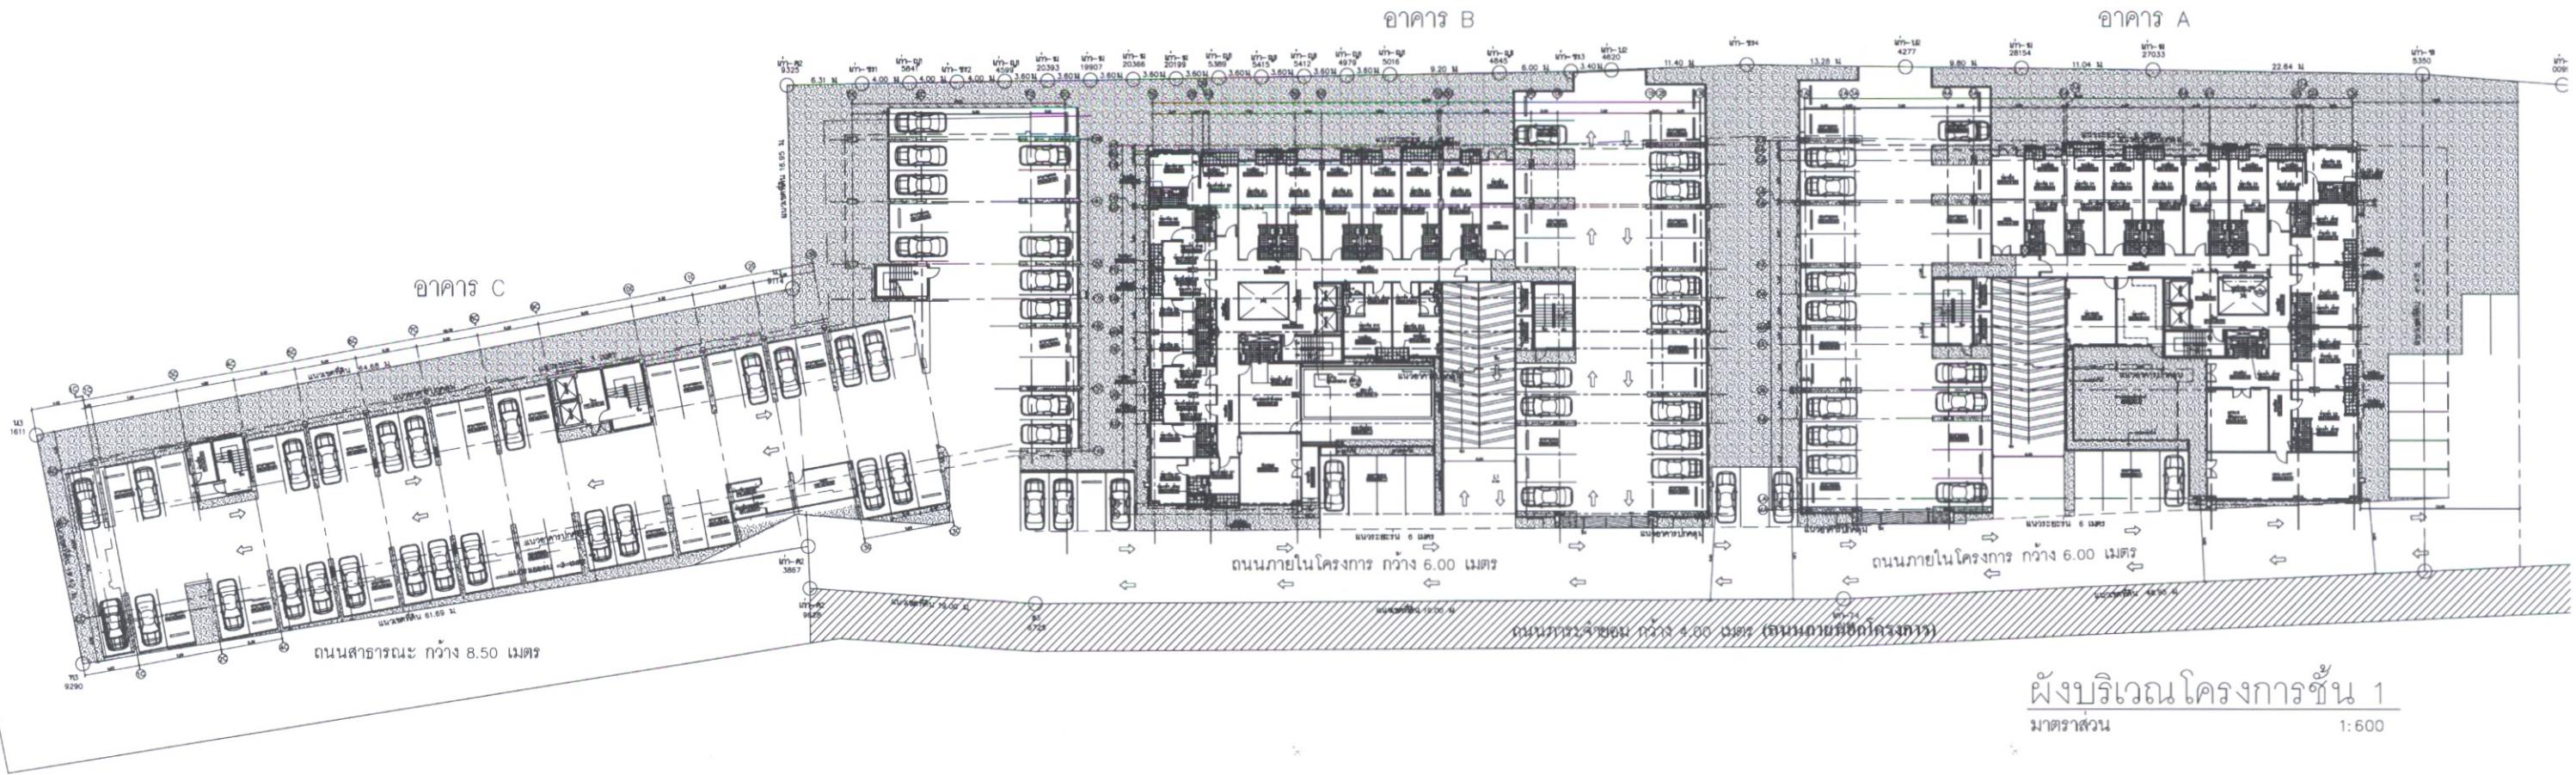

รูปที่ 4 ผังแสดงเส้นทางเดินรถและที่จอดรถบริเวณชั้นล่างของโครงการ

PTC
PTC.CONDO CO., LTD.
บริษัท พีทีซี.คอนโด จำกัด

สิงหาคม 2554

Rajat *Thitima T.*
(นายปัญญา ดิรกิจพงษ์ และนางสาวฐิติมา ดิรกิจพงษ์)

กรรมการผู้อำนวยการ / บริษัท พีทีซี.คอนโด จำกัด

สิงหาคม 2554

Surin

นายธันยกร จินต์ประเสริฐ

pro-EN
Technologies, Ltd

ผู้อำนวยการสื่อสารองค์กร / บริษัท โปร อิน เทคโนโลยี จำกัด


รับรองจำนวน.....63/85.....หน้า



TIGON
DESIGN GROUP, LTD. PART

97/775 MOO 8 YOLRUPAPA VILLAGE SOI PO-KAEW
NA WAMIN RD. KLONGKHAM BEUNGKHUM
BANGKOK 10240 THAILAND
TEL : (662) 02-949-7440
FAX : (662) 02-949-7441
E-mail : tigon_design@hotmail.com

PROJECT :	OWNER :	INTERIOR DESIGNER :	LANDSCAPE :	MECHANICAL ENGINEER :	DRAWING TITLE :	DRAWING NO. :
ເຮືອມອະນຸຍາກ ເສດຖານທ ຄອນໂຄນໂນຍິນ (ອາຄາຣ A)	ນະຄົມ ຂອນໄຕ ຈຳກັດ	ອໍານົງ ສັບສົກ	ນະເມີນກ່າໄຫຼດ ຈຳກັດ	ອະວິຊຍ ຂ້ວງວາດ ກະ 20729 ສະໜີ ນິລັດຖະບູນ ກະ 3459	ຜັງປະວິເວັນ ທີ່ 1	A-0-06
LOCATION :	ARCHITECT :	STRUCTURAL ENGINEER :	ELECTRICAL ENGINEER :	SANITARY ENGINEER :	REVISIONS	
ດັນເນື້ອຕາ ກຸງແຫຼກ	ອະວິຊຍ ອຸນໂພນຸກ ດສດ 1475 ທີ່ຕາກ ຂະນົມຕາ ດສດ 12887	ທີ່ຕົມພະນຸກ ເຮືອນິມ ດສດ 9151 ທັງງານ ຄະທິທັນນຸກ ກະ 42006	ອະວິຊຍ ເຮືອນິມ ດສດ 4249 ທີ່ຕົມພະນຸກ	ອະວິຊຍ ຂ້ວງວາດ ກະ 20729 ສະໜີ ນິລັດຖະບູນ ກະ 3459	DRAWING BY: 21J PRODUCT.	TOTAL :

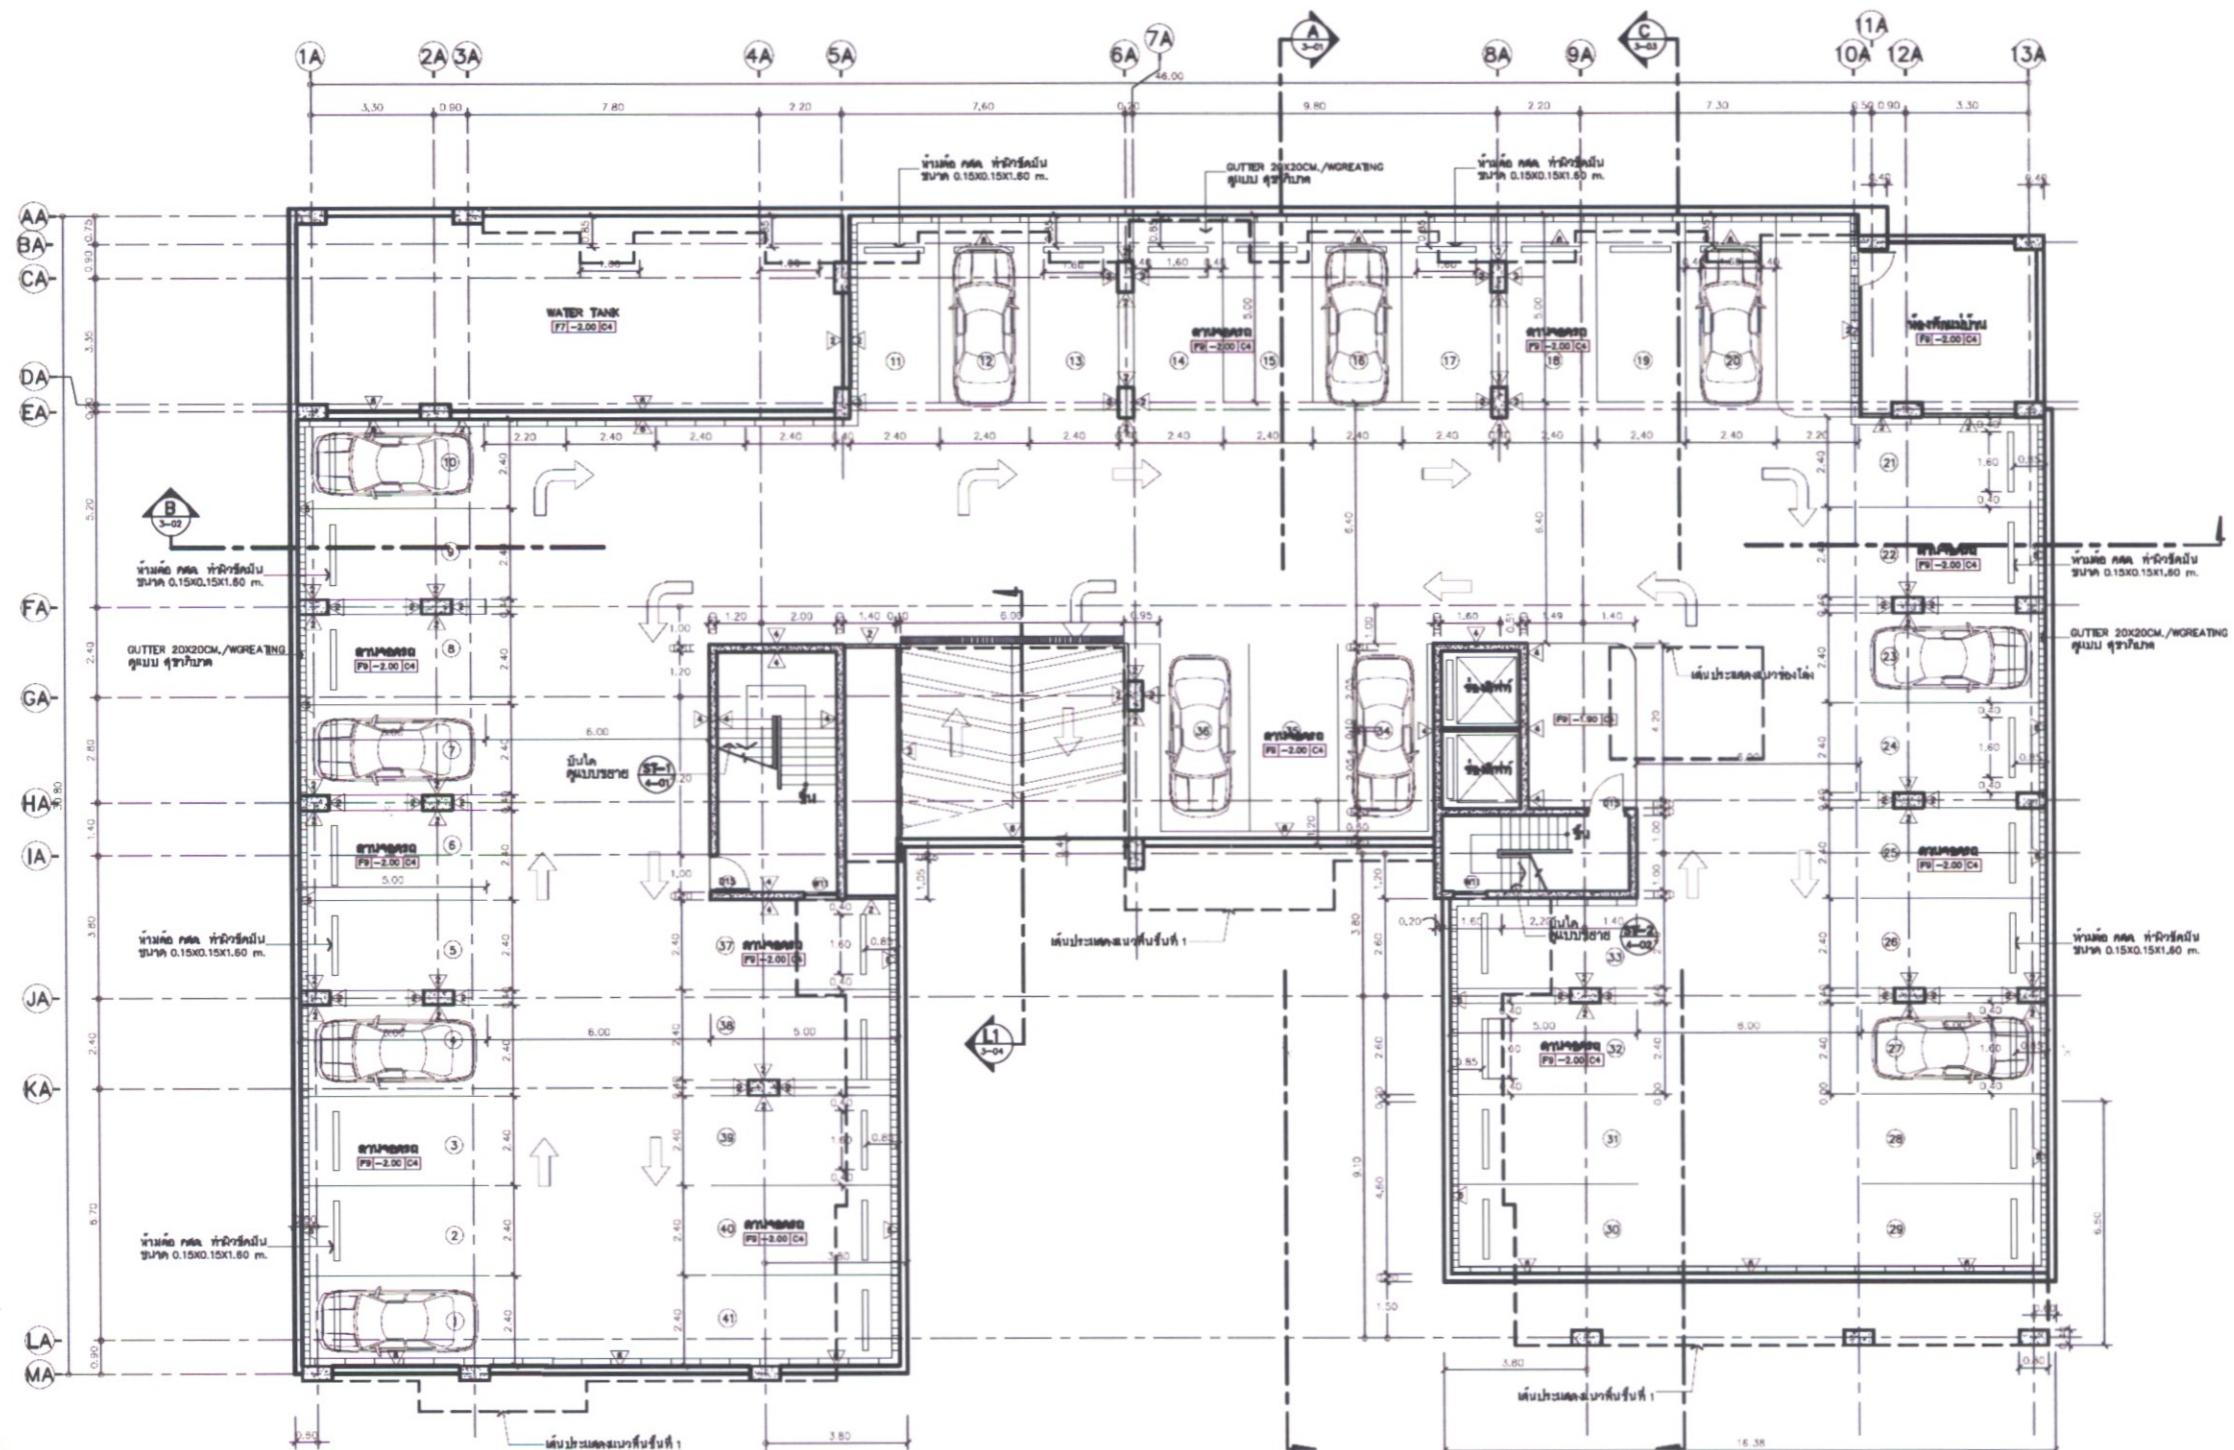

PTC CONDO CO., LTD.
บริษัท พีทีซี คอนโด จำกัด
สิงหาคม 2554

ผังที่นั่งร้านใต้ดิน
(BUILDING - A)

หมายเหตุ : ที่ดินครัวน้ำวน 41 ศูนย์

Thitima T.

(นายปัญญา อิรักิจพงศ์ และนางสาวธิดามา อิรักิจพงศ์)

กรรมการผู้มีอำนาจ / บริษัท พีทีซี.คอนโด จำกัด

รูปที่ 5 ผังแสดงเส้นทางเดินรถและที่จอดรถบริเวณชั้นใต้ดิน อาคาร A

สิงหาคม 2554


See You
(นายขันยกร จินต์ประเสริฐ)

ผู้อำนวยการสั่งแวดล้อม / บริษัท โปร เอ็น เทคโนโลยี จำกัด



รับรองจำนวน.....64/85.....หน้า

PROJECT :		OWNER :	INTERIOR DESIGNER :	LANDSCAPE :	MECHANICAL ENGINEER :	DRAWING TITLE :	REVISIONS	DRAWING NO.:
TIGON DESIGN GROUP, LTD. PART The Emerald Residence@Ratchada		บริษัท กอนได จำกัด		แม่ทีม ห้องน้ำ ชั้นดิน	บริษัท ชัชญาดา จำกัด 20728 ลงชื่อ ฉลวยฤทธิ์ ลักษณ์ 3459	ผังที่นั่งร้านใต้ดิน		
LOCATION :	เจริญราษฎร์ แขวงจตุจักร กรุงเทพมหานคร	ARCHITECT :	สถาปัตย์ อุบลโนทัย ลักษณ์ 1470 ลงชื่อ ระบบทิพย์ ก.ล. 12887	STRUCTURAL ENGINEER :	วิศวกร จิตต์พงษ์ ภานุ 4249 ลงชื่อ ทิพย์ ลักษณ์ ลักษณ์ 9151	ELECTRICAL ENGINEER :	วิศวกร ชัชญาดา จำกัด 20728 ลงชื่อ ฉลวยฤทธิ์ ลักษณ์ 3459	A-1-01

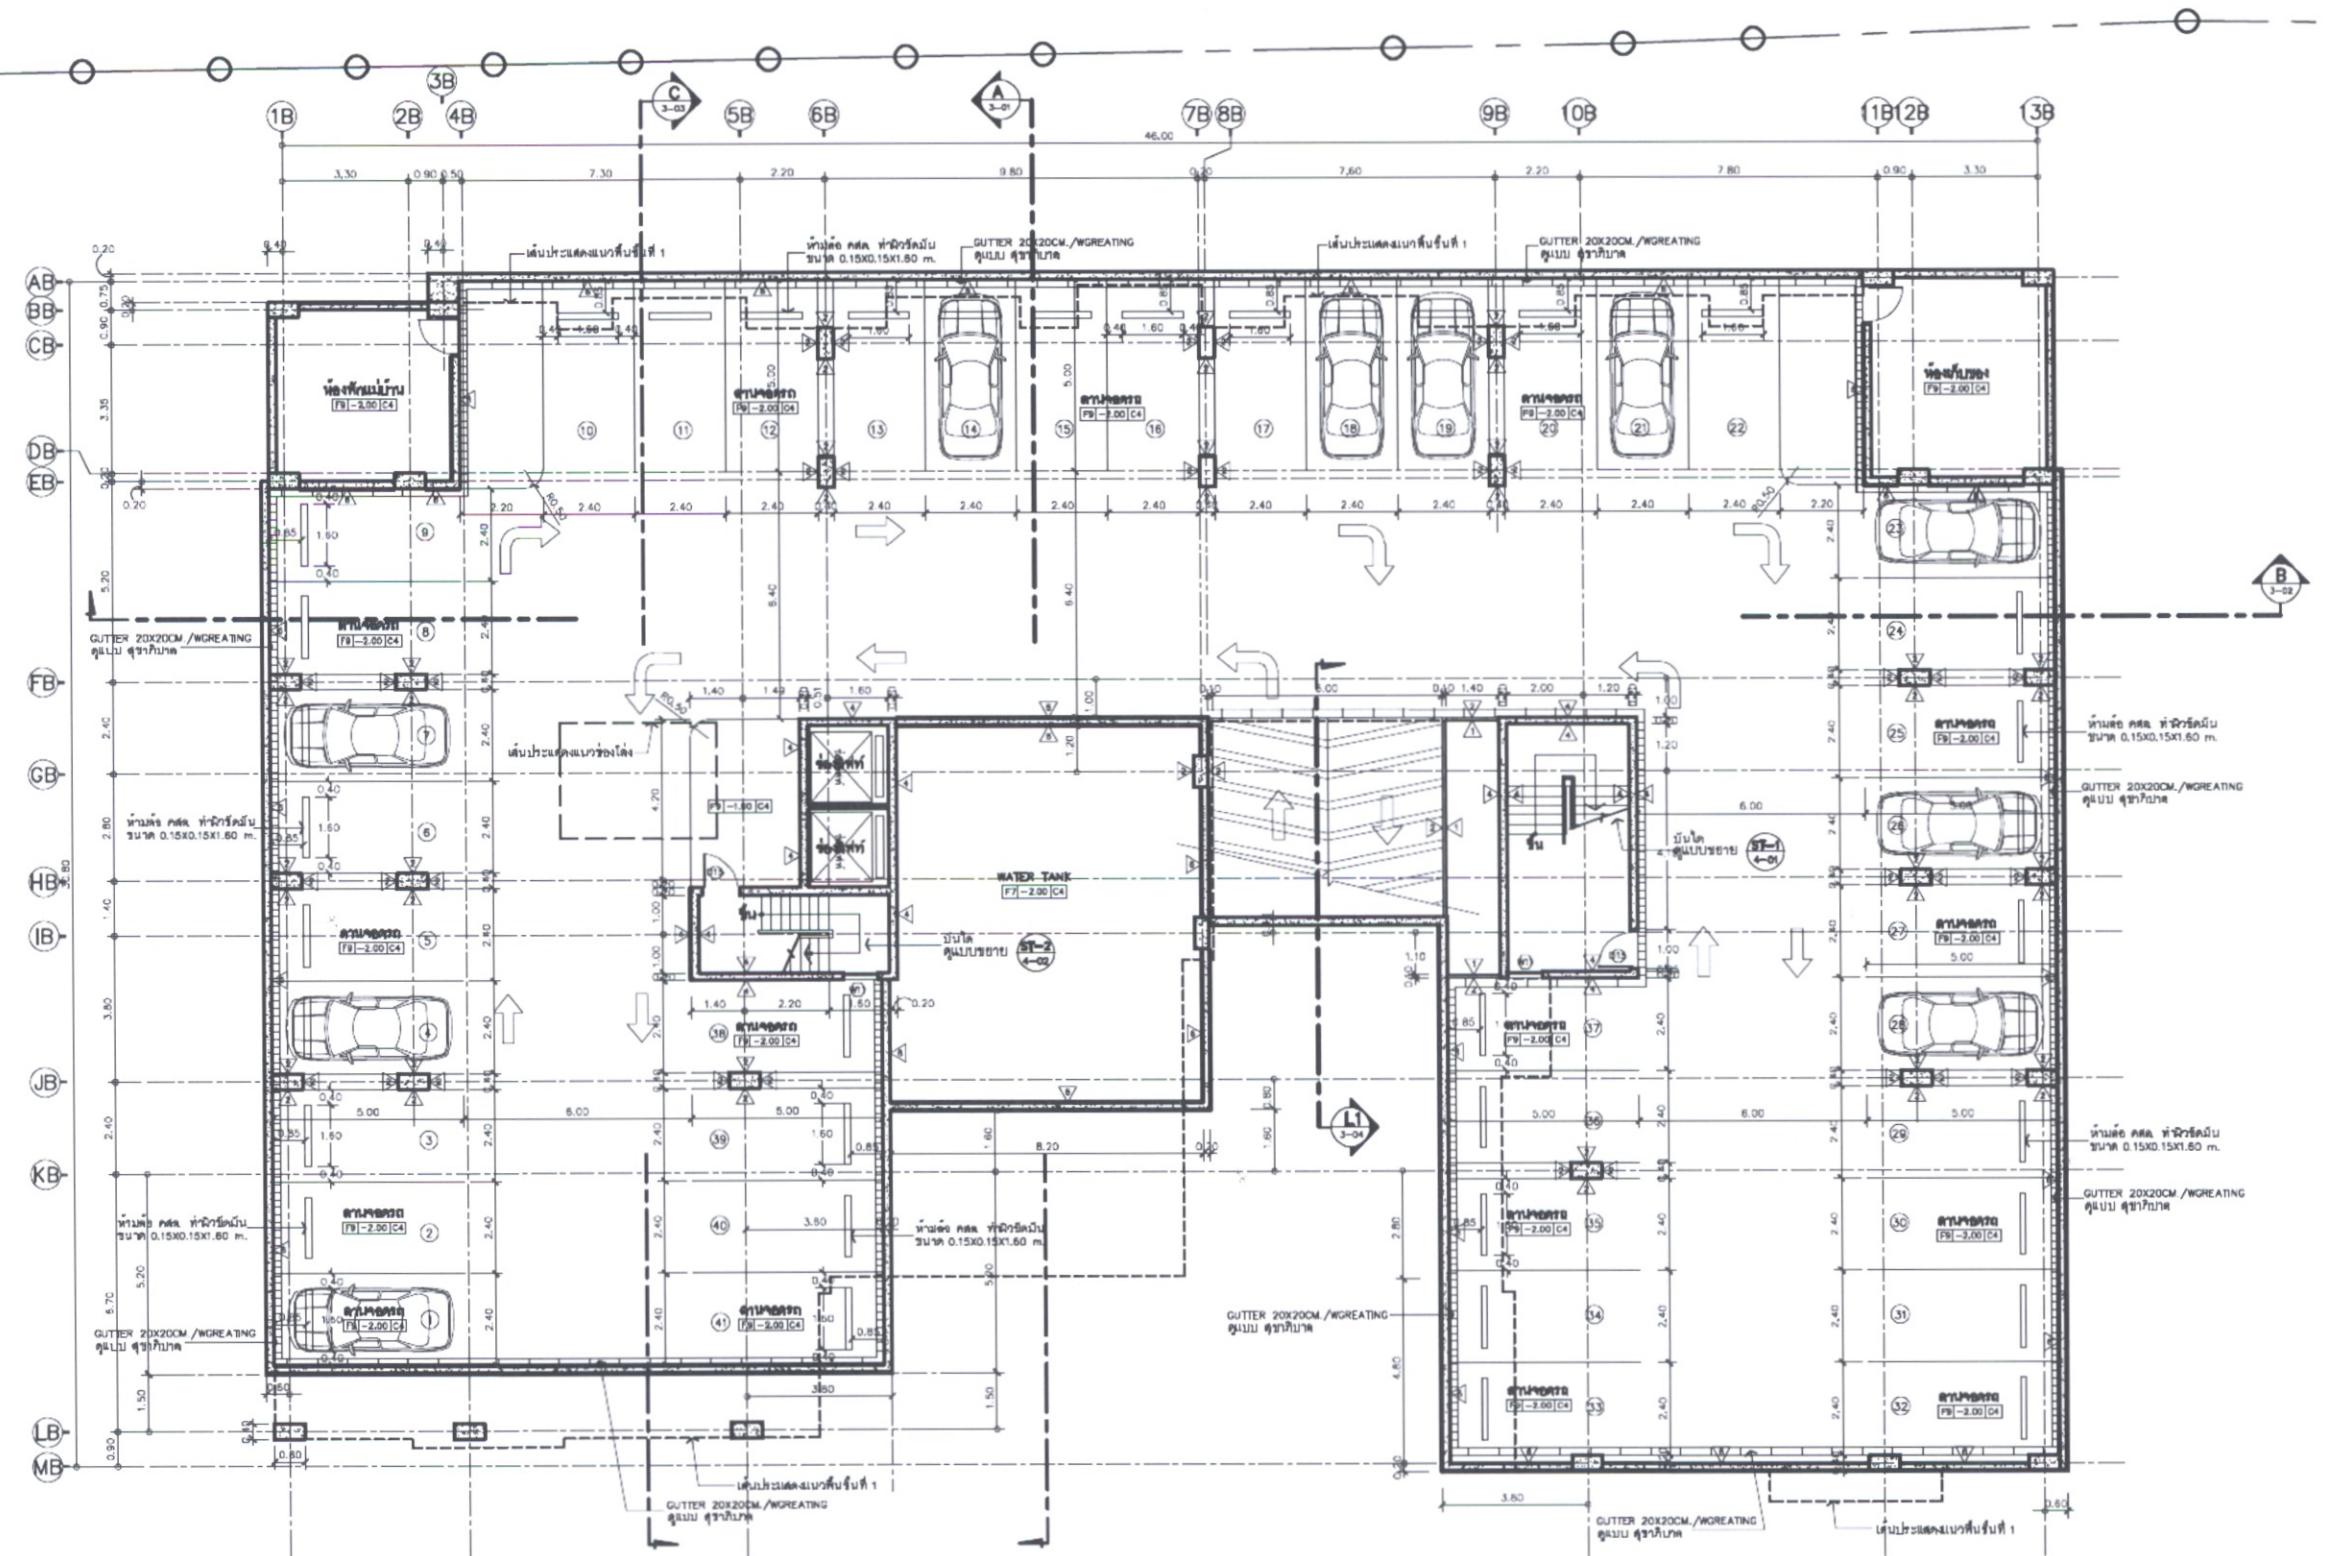

ผังพื้นที่น้ำดิน
(BUILDING - B)

หมายเหตุ : ที่ขอตราผู้รับได้ดินรวม 41 คัน

รูปที่ 6 ผังแสดงเส้นทางเดินรถและที่จอดรถบริเวณชั้นใต้ดิน อาคาร B

รับรองจำนวน.....65/85.....หน้า



ตุลาคม 2554

Rajat Tithina T.

ตุลาคม 2554

Surachay

(นายปัญญา อิรักิจพงศ์ และนางสาวสุวิมล อิรักิจพงศ์)

กรรมการผู้มีอำนาจ / บริษัท พีทีซี คอนโด จำกัด

(นายขันยรัตน์ จินต์ประเสริฐ)

ผู้อำนวยการส่วนวางแผนด้าน / บริษัท โปร เอ็น เทคโนโลยี จำกัด



USB
ENGINEERING CO., LTD.
91/1 Chatya Bldg. 5th Fl.,
Rama 5 Rd. Huaykwang,
Bangkok 10310 THAILAND
Tel.: 0-2643-2544-6
Fax.: 0-2643-2525
E-mail : deem@usengineering.com
www.usengineering.com

A-1-01

TOTAL :



TIGON
DESIGN GROUP LTD. PART

87/379 ROD 8 YILARAPU VILLAGE ROD PO-NAW
NA NAWIN RD. KLONGTOE BANGKOK
BANGKOK 10100 THAILAND
TEL : (662) 02-948-7400
FAX : (662) 02-948-7401
E MAIL : TIGONDESIGN@GMAIL.COM

PROJECT :
The Emerald Residence@Ratchada

OWNER :
นายพีระ พูลนร จำกัด

INTERIOR DESIGNER :
ไม่มี

LANDSCAPE :
ไม่มี

MECHANICAL ENGINEER :
ชวารชัย ชัยภูมิ กก 20729
สมรรถ ฉะพักกุล กก 3459

DRAWING TITLE :
ผังพื้นที่น้ำดิน



LOCATION :
แขวงคลองเตย เขตคลองเตย กรุงเทพมหานคร



ARCHITECT :
สถาปัตย์ อุบลเดช ลักษ 1475
พิษณุโลก ถนน 12887

STRUCTURAL ENGINEER :
สถาปัตย์ ธรรมรงค์ วชิร 1547
พิษณุโลก ถนน 12887

ELECTRICAL ENGINEER :
สถาปัตย์ ธรรมรงค์ ลักษ 4249
พิษณุโลก ถนน 12887

SANITARY ENGINEER :
สถาปัตย์ ธรรมรงค์ กก 20729
สมรรถ ฉะพักกุล กก 3459

REVISIONS

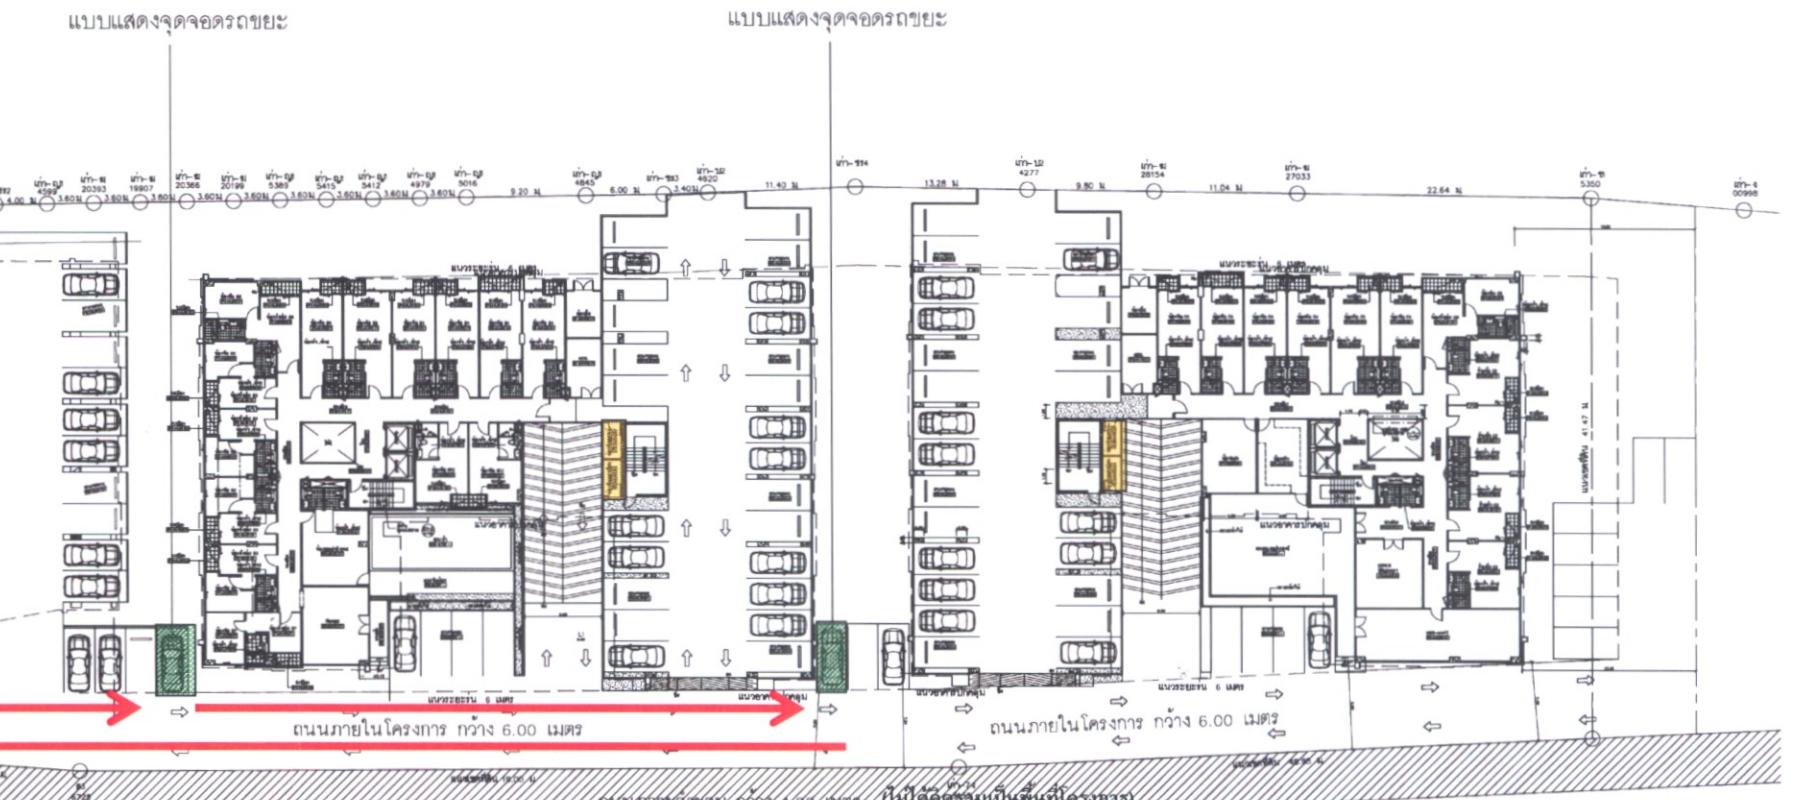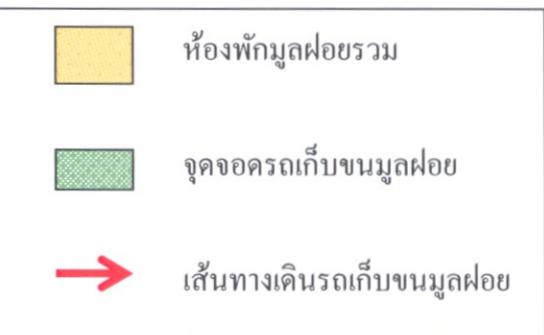

รูปที่ 7 ผังแสดงที่ตั้งห้องพักมูลฝอย เส้นทางการเดินรถและจุดจอดรถเก็บขันมูลฝอย

แบบแสดงจุดจอดรถขยะ

มาตรฐาน

1:600

PTC CONDO CO., LTD.
บริษัท พีทีซี.คอนโด จำกัด
ตั้งแต่ปี 2554

Ramt

Thitima T.

นายบัญญา จริกิจพงษ์ และนางสาววิชิตา จริกิจพงษ์


กรรมการผู้อำนวยการ / บริษัท พีทีซี.คอนโด จำกัด

ธันวาคม 2554

Sue Jind


(นายชัชยุร จินดประเสริฐ)

ผู้อำนวยการส่วนวางแผนด้านน้ำ / บริษัท โปร เอ็น tekno จำกัด

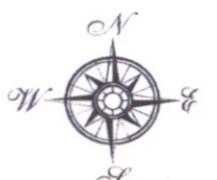

รับรองจำนวน.....66/85.....หน้า

PROJECT :		OWNER :	INTERIOR DESIGNER :	LANDSCAPE :	MECHANICAL ENGINEER :	DRAWING TITLE :	DRAWING NO :
TIGON DESIGN GROUP, LTD.PART	เพลเมอร์ส เรสซิเดนซ์ คอนโดมิเนียม (ชั้น A)	บริษัท คอนโดฯ จำกัด	สถาปัตย์	แม่เหล็กไฟฟ้า จำกัด	บริษัท ช่างไทย กก 20729 สมศรี ฉลองรัตน์ กก 3459	แบบแสดงจุดจอดรถ	
LOCATION :	ถนนรัชดา กรุงเทพ	ARCHITECT :	STRUCTURAL ENGINEER :	ELECTRICAL ENGINEER :	SANITARY ENGINEER :	REVISIONS	USB
		สถาปัตย์ ชุมพร ใจดี สถา 1475-*** คิมภาน รัตน์ สถา 12887	ศ.กิตติ์ ชัยภูมิ สถา 9151 พงษ์พันธุ์ สถา 4206	ศ.กิตติ์ ชัยภูมิ สถา 4249 พงษ์พันธุ์ สถา 4206	ศ.กิตติ์ ชัยภูมิ สถา 20729 สมศรี ฉลองรัตน์ กก 3459		ENGINEERING CO., LTD. 9/1 Chalay Bldg. 5th Fl., Rama 9 Rd. Jatujak, Bangkok 10110 THAILAND Tel: 0-2643-2624-6 Fax: 0-2643-2625 E-mail : dessmt@usengineering.com www.usengineering.com
						DRAWING BY: 21J PRODUCT.	TOTAL :

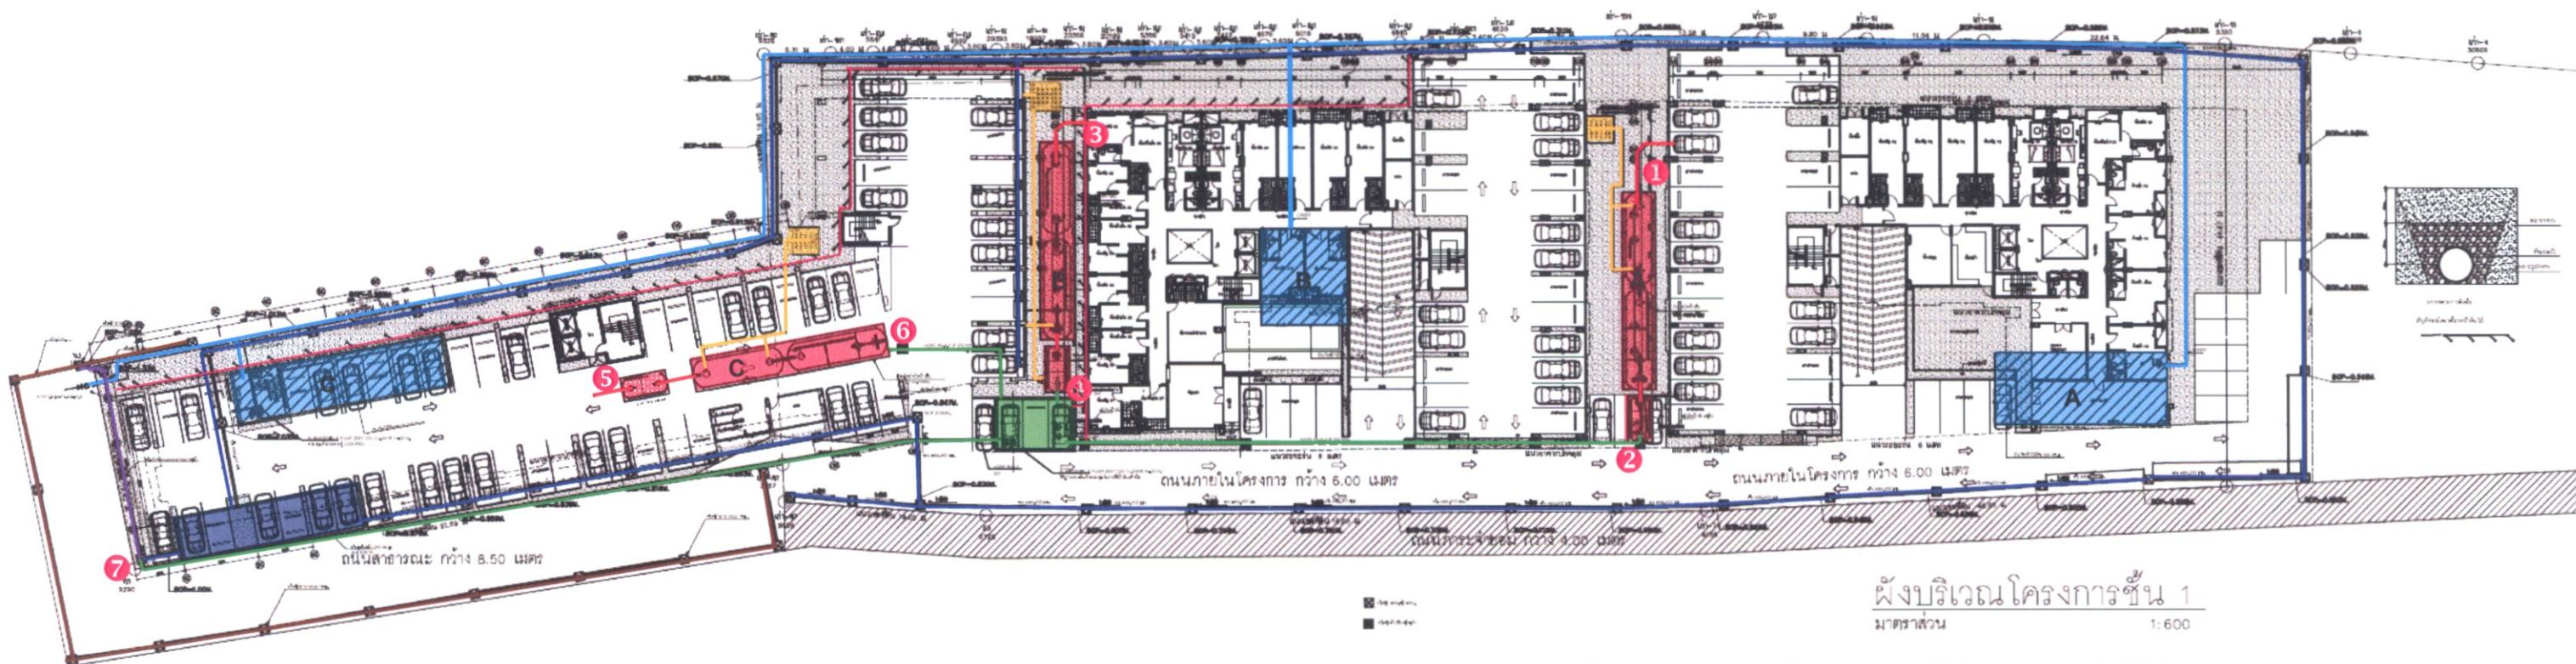

- | | |
|--------------------|--------------------------------|
| ถังเก็บน้ำใต้ดิน | ท่อส่งประปา |
| บ่อหน่วยน้ำ | ท่อระบายน้ำฝา |
| ระบบบำบัดน้ำเสีย | ท่อรวมรวมน้ำเสียเข้าระบบบำบัด |
| ถังน้ำใส | ท่อระบายน้ำที่ผ่านการบำบัด |
| บ่อคืนกำจัดมีเทน | ท่อรวมรวมก๊าซมีเทนไปยังบ่อคืน |
| ท่อระบายน้ำสาธารณะ | ท่อรดค้าน้ำไม้ |
| | ท่อน้ำทึบสู่ท่อระบายน้ำสาธารณะ |

PTC.
PTC. CONDO CO., LTD.
บริษัท พีทีซี.คอนโด จำกัด
ตั้งหาด 2554

(นายปัญญา อธิรักษ์พงศ์ และนางสาววิรุติมา อธิรักษ์พงศ์)

กรรมการผู้มีอำนาจ / บริษัท พีทีซี.คอนโด จำกัด



TIGON
DESIGN GROUP, LTD. PART

97/278 MOO 6 YOUTRAKA VILLAGE SOI 100-KAEN
NA WANN RD KLONGTOE BEINGHORN
BANGKOK 10110 THAILAND
TEL: 02-264-1141
FAX: 02-264-1141
Email: tigondesign@hotmail.com

PROJECT :	OWNER :	INTERIOR DESIGNER :	LANDSCAPE :	MECHANICAL ENGINEER :	DRAWING TITLE :	DRAWING NO. :
ເຕັມໂກຮັກ ແກສອນທີ່ ຄອນໄຕມືນິຍັນ	ບະດີຕີ ຄອນໄຕ ຈຳກັດ		ນາເຊີນທ່ານັກ ຈຳກັດ	ນ້ຳຮັບ ຫ້ວຍງວດ ການ 20/29 ສະຫຼຸບ ປິເລັດຖາກ ການ 3459		
LOCATION :	ARCHITECT :	STRUCTURAL ENGINEER :	ELECTRICAL ENGINEER :	SANITARY ENGINEER :	REVISIONS	
ຄມນັກຕົວ ກົມເມສັກ	ອະລິສິຫຼັກ ຖົມລົງໂກ ສະນະ 1475 ທີ່ຕົກ ຮະນິພາກ ກະບ. 12887	ວິໄລທີ່ ຖົມລົງໂກ ສະນະ 1475 ທີ່ຕົກ ຮະນິພາກ ກະບ. 12887	ວິໄລທີ່ ເນັດວຽງຈັນ ສະນະ 4249 ທີ່ຕົກ ເນັດວຽງຈັນ ສະນະ 9151	ວິໄລທີ່ ຫ້ວຍງວດ ການ 20/29 ສະຫຼຸບ ປິເລັດຖາກ ການ 3459		



Pro-En
Technologies. LTD

รับรองจำนวน.....67/85.....หน้า

ผู้รับผิดชอบการรับรอง.....67/85.....หน้า



สิงหาคม 2554

Surajit

(นายอันดรูว์ จินต์ประเสริฐ)

รับรองจำนวน.....67/85.....หน้า

neenak@usabengengineering.com
www.usabengengineering.com

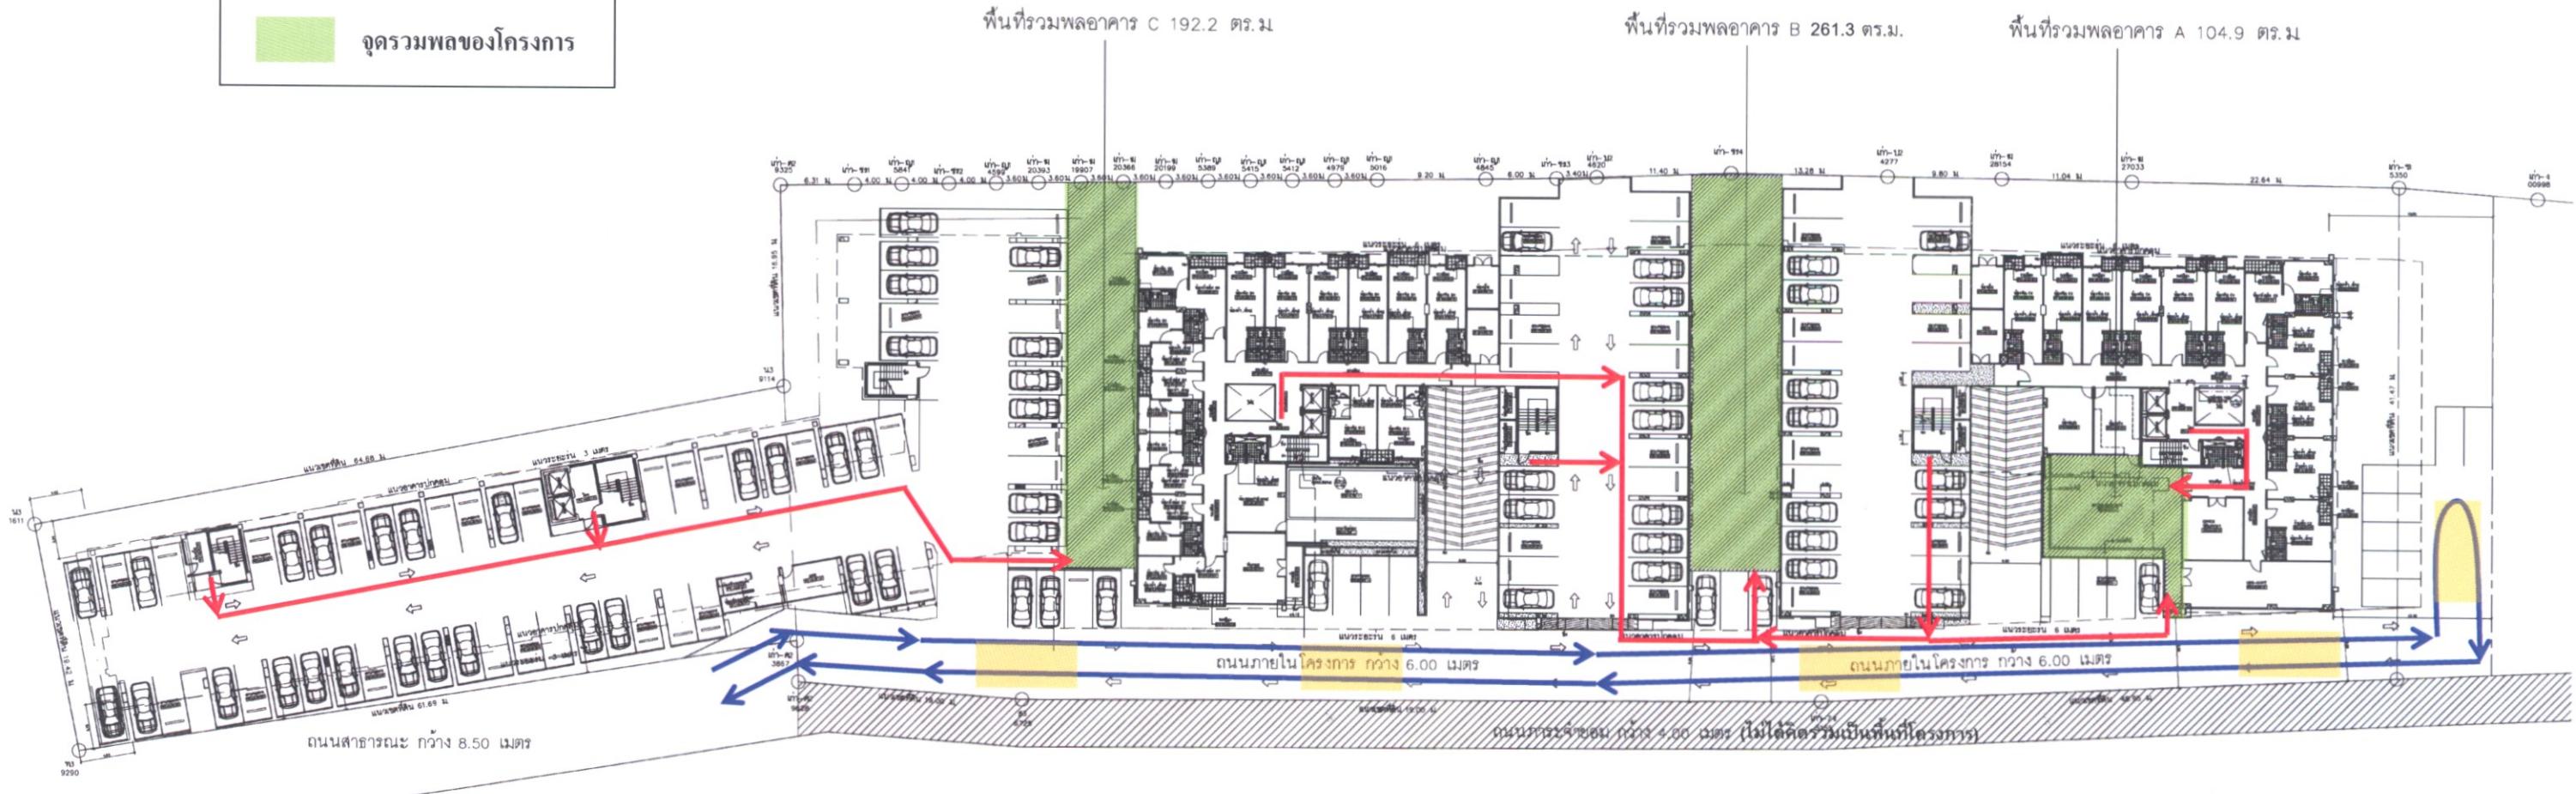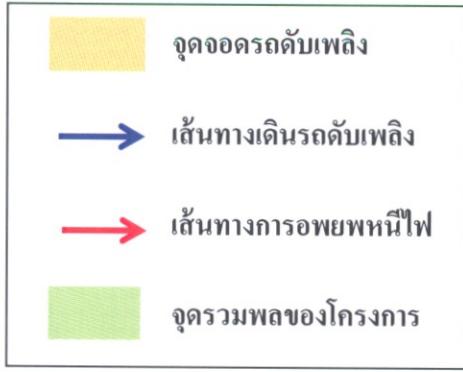

แบบแสดงจุดรวมพล

มาตรฐาน

1:600

รูปที่ 9 ตำแหน่งบันไดหนีไฟ จุดจอดรถดับเพลิง เส้นทางเดินรถดับเพลิง และเส้นทางการอพยพหนีไฟไปยังจุดรวมพลของโครงการ

PTC CONDO CO., LTD.
 บริษัท พีทีซี.คอนโด จำกัด
 สิงหาคม 2554

Prayat

Thitima T.


(นายปัญญา จิรกิจพงศ์ และนางสาวธาราสุติติมา จิรกิจพงศ์)

กรรมการผู้มีอำนาจ / บริษัท พีทีซี.คอนโด จำกัด

สิงหาคม 2554

นายรัตนยกร จินดีประเสริฐ
 Pro-En Technologies, Ltd.

ผู้อำนวยการสื่อสารองค์กร / บริษัท โปร อร์เจน เทคโนโลยี จำกัด

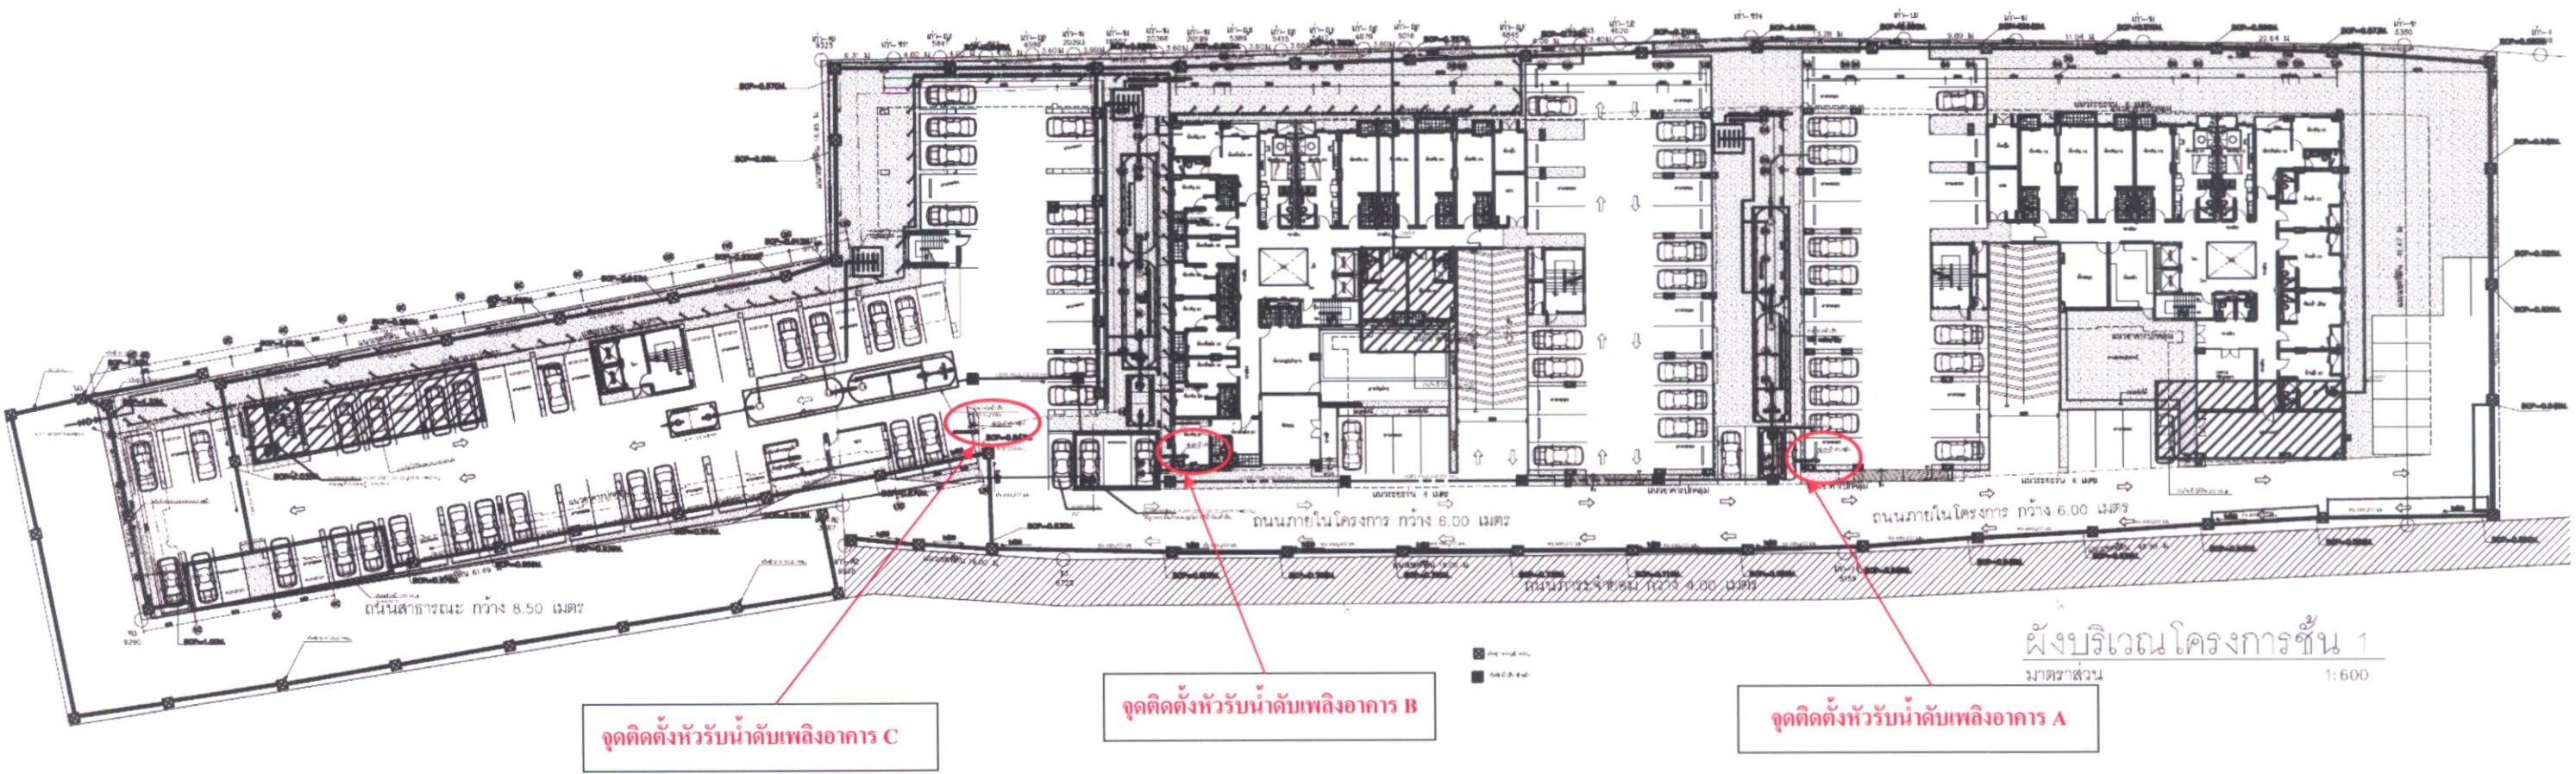

PTC.
PTC CONDO CO., LTD.
บริษัท พีทีซี คอนโด จำกัด
สิงหาคม 2554

Rajat

Thitima T.

(นายวีญญา อิรกิจพงศ์ และนางสาวฐิติมา อิรกิจพงศ์)
กรรมการผู้มีอำนาจ / บริษัท พีทีซี คอนโด จำกัด

รูปที่ 10 ผังแสดงจุดติดตั้งหัวรับน้ำดับเพลิงของโครงการ

สิงหาคม 2554


Sir Gur
Pro-EN Technologies, Ltd
นายชัชยกร จินดีประเสริฐ
ผู้อำนวยการสื่อสารองค์กร / บริษัท โปร เอ็น เทคโนโลยี จำกัด

รับรองจำนวน.....69/85.....หน้า

PROJECT :	OWNER :	INTERIOR DESIGNER :	LANDSCAPE :	MECHANICAL ENGINEER :	DRAWING TITLE :	DRAWING NO. :
เที่่มเมอร์เร เบสชิเดนท์ คอนโดมิเนียม NA WANG RD, KLONGTOE, RATCHABURI DAENG KHOK THAILAND TEL: 080-92-989-760 Fax: 0-2643-2626 Email: info@tigon-thailand.com	นายพีระ พรมใจ จำกัด		แม่โจ้ ภานุวงศ์ จำกัด	นายธีร์ ชัยฤทธิ์ กม 20729 สมศักดิ์ ฉิมพูรณ์ ลํา 3459		
LOCATION :	ARCHITECT :	STRUCTURAL ENGINEER :	ELECTRICAL ENGINEER :	SANITARY ENGINEER :	REVISIONS	TOTAL :
ถนนสุขุมวิท แขวงคลองเตย เขตคลองเตย พื้นที่ ขนาด 1475 ไร่	ยศลักษณ์ ดุลโนนท์ สถาปนิก ศิษยา ระบะมูลา สถาปนิก	นายพีระ พรมใจ จำกัด เบอร์ 0-2643-2626	นาย ปรีดาภรณ์ สิงห์ 4249 พัฒน์พงษ์ เรืองฟัณ พล 39151	นายธีร์ ชัยฤทธิ์ กม 20729 สมศักดิ์ ฉิมพูรณ์ ลํา 3459		



TIGON
DESIGN GROUP, LTD. PART

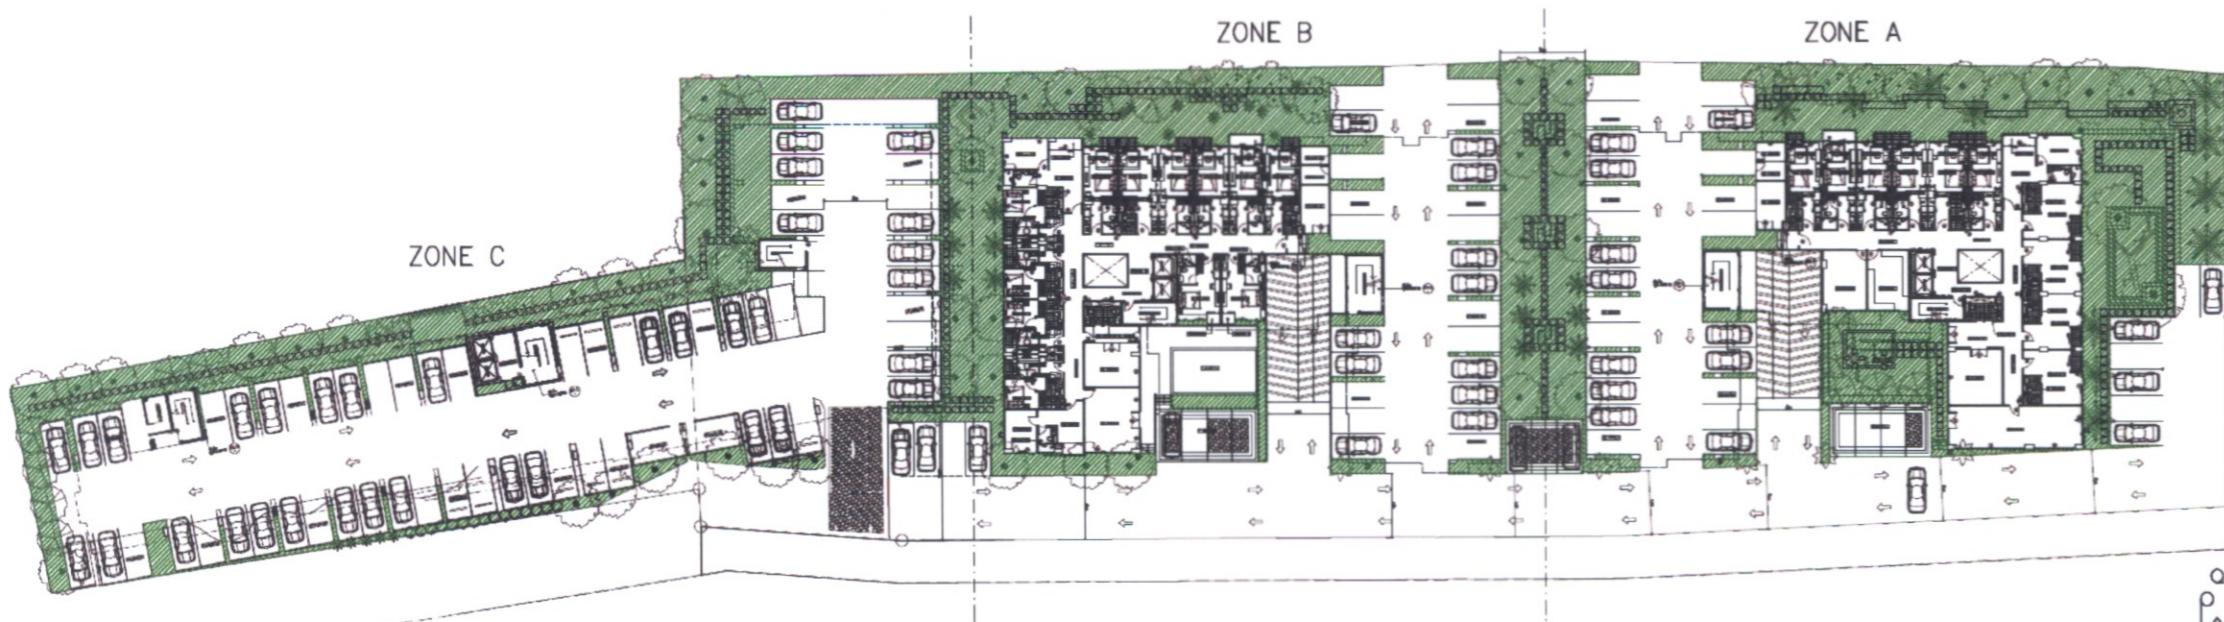

ผังแสดงพื้นที่สีเขียว

มาตรฐาน

รูปที่ 11 ผังแสดงการจัดภูมิทัศน์ของโครงการ

ตารางแสดงพื้นที่สีเขียว

บริเวณที่สีเขียว	พื้นที่ (ตร.ม)	ผืนดินต้น		ไม่ผืน / ไม่คุณเด่น		
		พื้นที่ปลูก (ตร.ม)	จำนวนไม่ผืนดิน (ตร.ม)	ชนิดไม้เป็นต้นที่ปลูก	พื้นที่ปลูกไม่หุ่ง (ตร.ม)	จำนวนไม้คุณเด่น (ตร.ม)
ZONE A	20	4	4	แมกโนลิยา	6.50	40
	30	6	6	ปาล์มชวา	16	100
	35	7	7	น้ำตกต้น	12.70	635
	40	8	8	ปาล์มแมกโนลีญา	38.79	1940
	10	2	2	ต้นเปรี้ยวเรือง	3.34	37
	12	3	3	คลอร์เตีย	45.90	183
	15	3	3	มะดอกกาฬไม้ใบใหญ่	12.54	139
	20	4	4	แคนา	28.20	313
	5	1	1	ชูกะยะ	3.00	33
	8	4	4	ปาล์มฟอกซ์เทล	3.00	33
					25.80	286
					690	หญ้านวลดน้อย
พื้นที่สีเขียวรวม					676.77	
ZONE B	40	8	8	แมกโนลิยา	6.50	25
	30	6	6	ปาล์มชวา	18.75	117
	8	4	4	ปาล์มฟอกซ์เทล	30.30	121
	25	5	5	แคนา	3.38	37
	15	3	3	มะดอกกาฬไม้ใบใหญ่	30.50	1525
	12	3	3	คลอร์เตีย	16.60	184
	33	11	11	มะมากเหลือง	6.50	325
					24.65	273
					16.25	180
					11.95	132
					3.00	33
					3.00	ชูกะยะ
พื้นที่สีเขียวรวม					12.00	48
				416.41	หญ้านวลดน้อย	
พื้นที่สีเขียวรวม					596.79	
ZONE C	95	19	19	แคนา	96.80	หญ้านวลดน้อย
	35	7	7	มะดอกกาฬไม้ใบใหญ่	502.56	หญ้านวลดน้อย
	22	11	11	ปาล์มฟอกซ์เทล	109.00	ไฟฟ้าดูดด่าง
	15	3	3	ปาล์มชวา	3.20	เฟิร์นเฟลี่
	10	2	2	แมกโนลิยา	4.00	ชูกะยะ
	5	1	1	ชูกะยะ	27.28	ไฟฟ้าดูดด่าง
					3.00	เฟิร์นเฟลี่
พื้นที่สีเขียวรวม					3.00	เฟิร์นเฟลี่
รวมพื้นที่สีเขียวทั้งหมด					810	
รวมพื้นที่สีเขียวทั้งหมด					2231.40	



สิงหาคม 2554

(นายไชยญา อิรักกิจพงษ์ และนางสาวฐิติมา อิรักกิจพงษ์)

กรรมการผู้มีอำนาจ / บริษัท พีทีซี.คอนโด จำกัด

Thitima T.

สิงหาคม 2554

Sir Jint

(นายธนกร จินตประเสริฐ)



หมายเหตุ	scale	rev. date	description
not to scale	-	-	
draw	-	-	
project code	-	-	
checked	-	-	
หมายเหตุ	NC		
รับรองจำนวน.....70/85.....หน้า			

PROJECT
The Emerald Residence @ Ratchada



emphasites
we empower your site

79/1 SUKHUMVIT 46
PRAKANONG KLONGTOEY
BANKKOK , THAILAND
10110

www.emphasites.com
info@emphasites.com
Tel. 06 9881144 / 02 712 2912
Fax 02 712 2914

C. Chutthanan

Chutthanan


Landscape Architects

Structural Eng

Architects

Interior Designer

System Eng

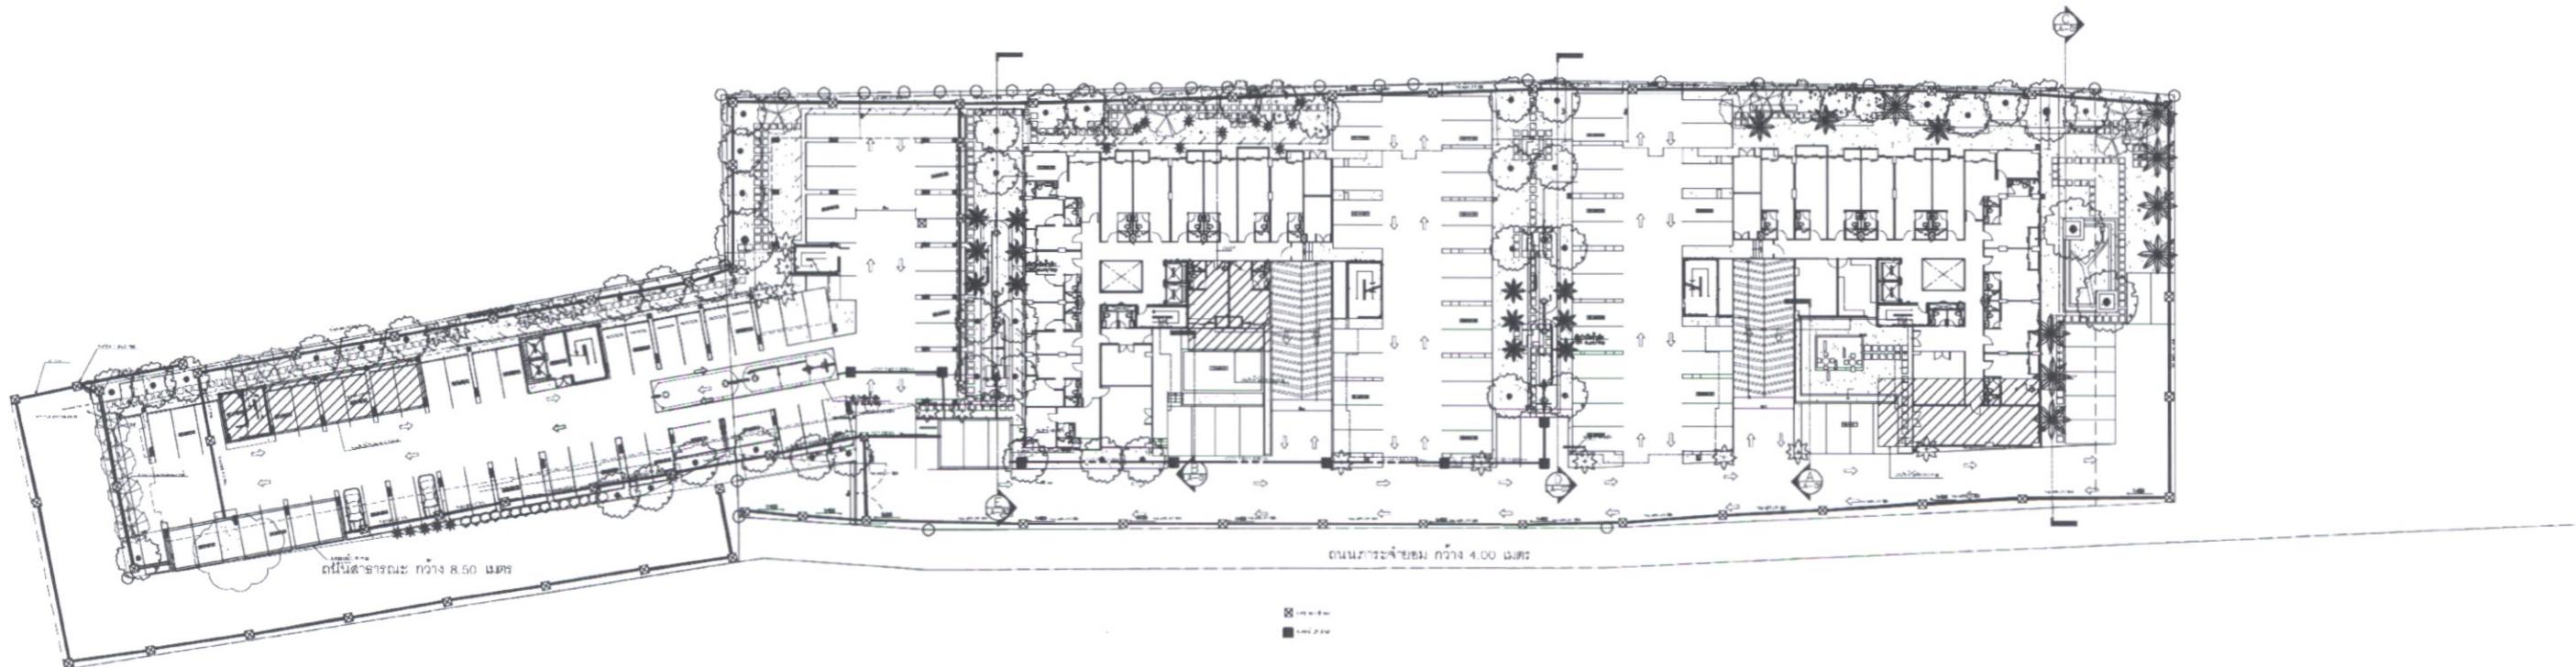

รูปที่ 12 ผังแสดงการจัดภูมิทัศน์ของโครงการ ที่หลักเลี้ยงการซ้อนทับกันท่อระบายน้ำ

ผังแสดงแนวท่อและแนวตันใหม่^๙_{๑๒}

มาตราส่วน

PTC CONDO CO., LTD.
บริษัท พีทีซี คอนโด จำกัด
เดือน พฤษภาคม 2554


Rajat *Thitima T.*
(นายรุ่งษฎา ชีรากิจพงษ์ และนางสาวธาราสุวิมา ชีรากิจพงษ์)
กรรมการผู้มีอำนาจ / บริษัท พีทีซี.คอนโด จำกัด

เดือน พฤษภาคม 2554

Surajit *Pro-ER Technologies, Ltd*
(นายอันนันทร์ จินต์ประเสริฐ) ผู้อำนวยการส่วนวางแผนและเวลาด้าน/toom/
บริษัท โปร เอ็น เทคโนโลยี จำกัด

รับรองจำนวน.....71/85.....หน้า

โครงการ	PROJECT	ผู้ออกแบบ	LANDSCAPE ARCHITECTS	สถาปนิก	ARCHITECTS	วิศวกรโครงสร้าง	STRUCTURAL ENG	ผังแบบ	DRAWING TITLE	หมายเลขแบบ	SCALE	มาตราส่วน	REV	DATE	DESCRIPTION
The Emerald Residence @ Ratchada		 emphasites we empower your site	ภูมิสถาปนิก ชื่อเจ้าของโครงการ ส-กส-๗ <i>Chutthiporn</i>	-	-	-	-	ผังแสดงแนวท่อและแนวตันใหม่	LY-00-B	not to scale	-	-	-	-	-
		79/191 SUKHUMVIT 46 PRAKANONG KLONGTOEY BANKOK , THAILAND 10110	www. emphasites.com info@emphasites.com Tel. 06 9881144 / 02 712 2912 Fax 02 712 2914	ออกแบบภายใน	INTERIOR DESIGNER	วิศวกรงานระบบ	SYSTEM ENG			เขียน	DRAW				
										เขียน	PROJECT CODE				
										ตรวจสอบ	CHECKED				
										หมายเหตุ	NOT				
										These drawings are the property of EMPHASITES CO., LTD or Above Mentioned firm. And not to be used reproduced without specific permission. All the dimensions are based on figures given. Do not measure by scale.					

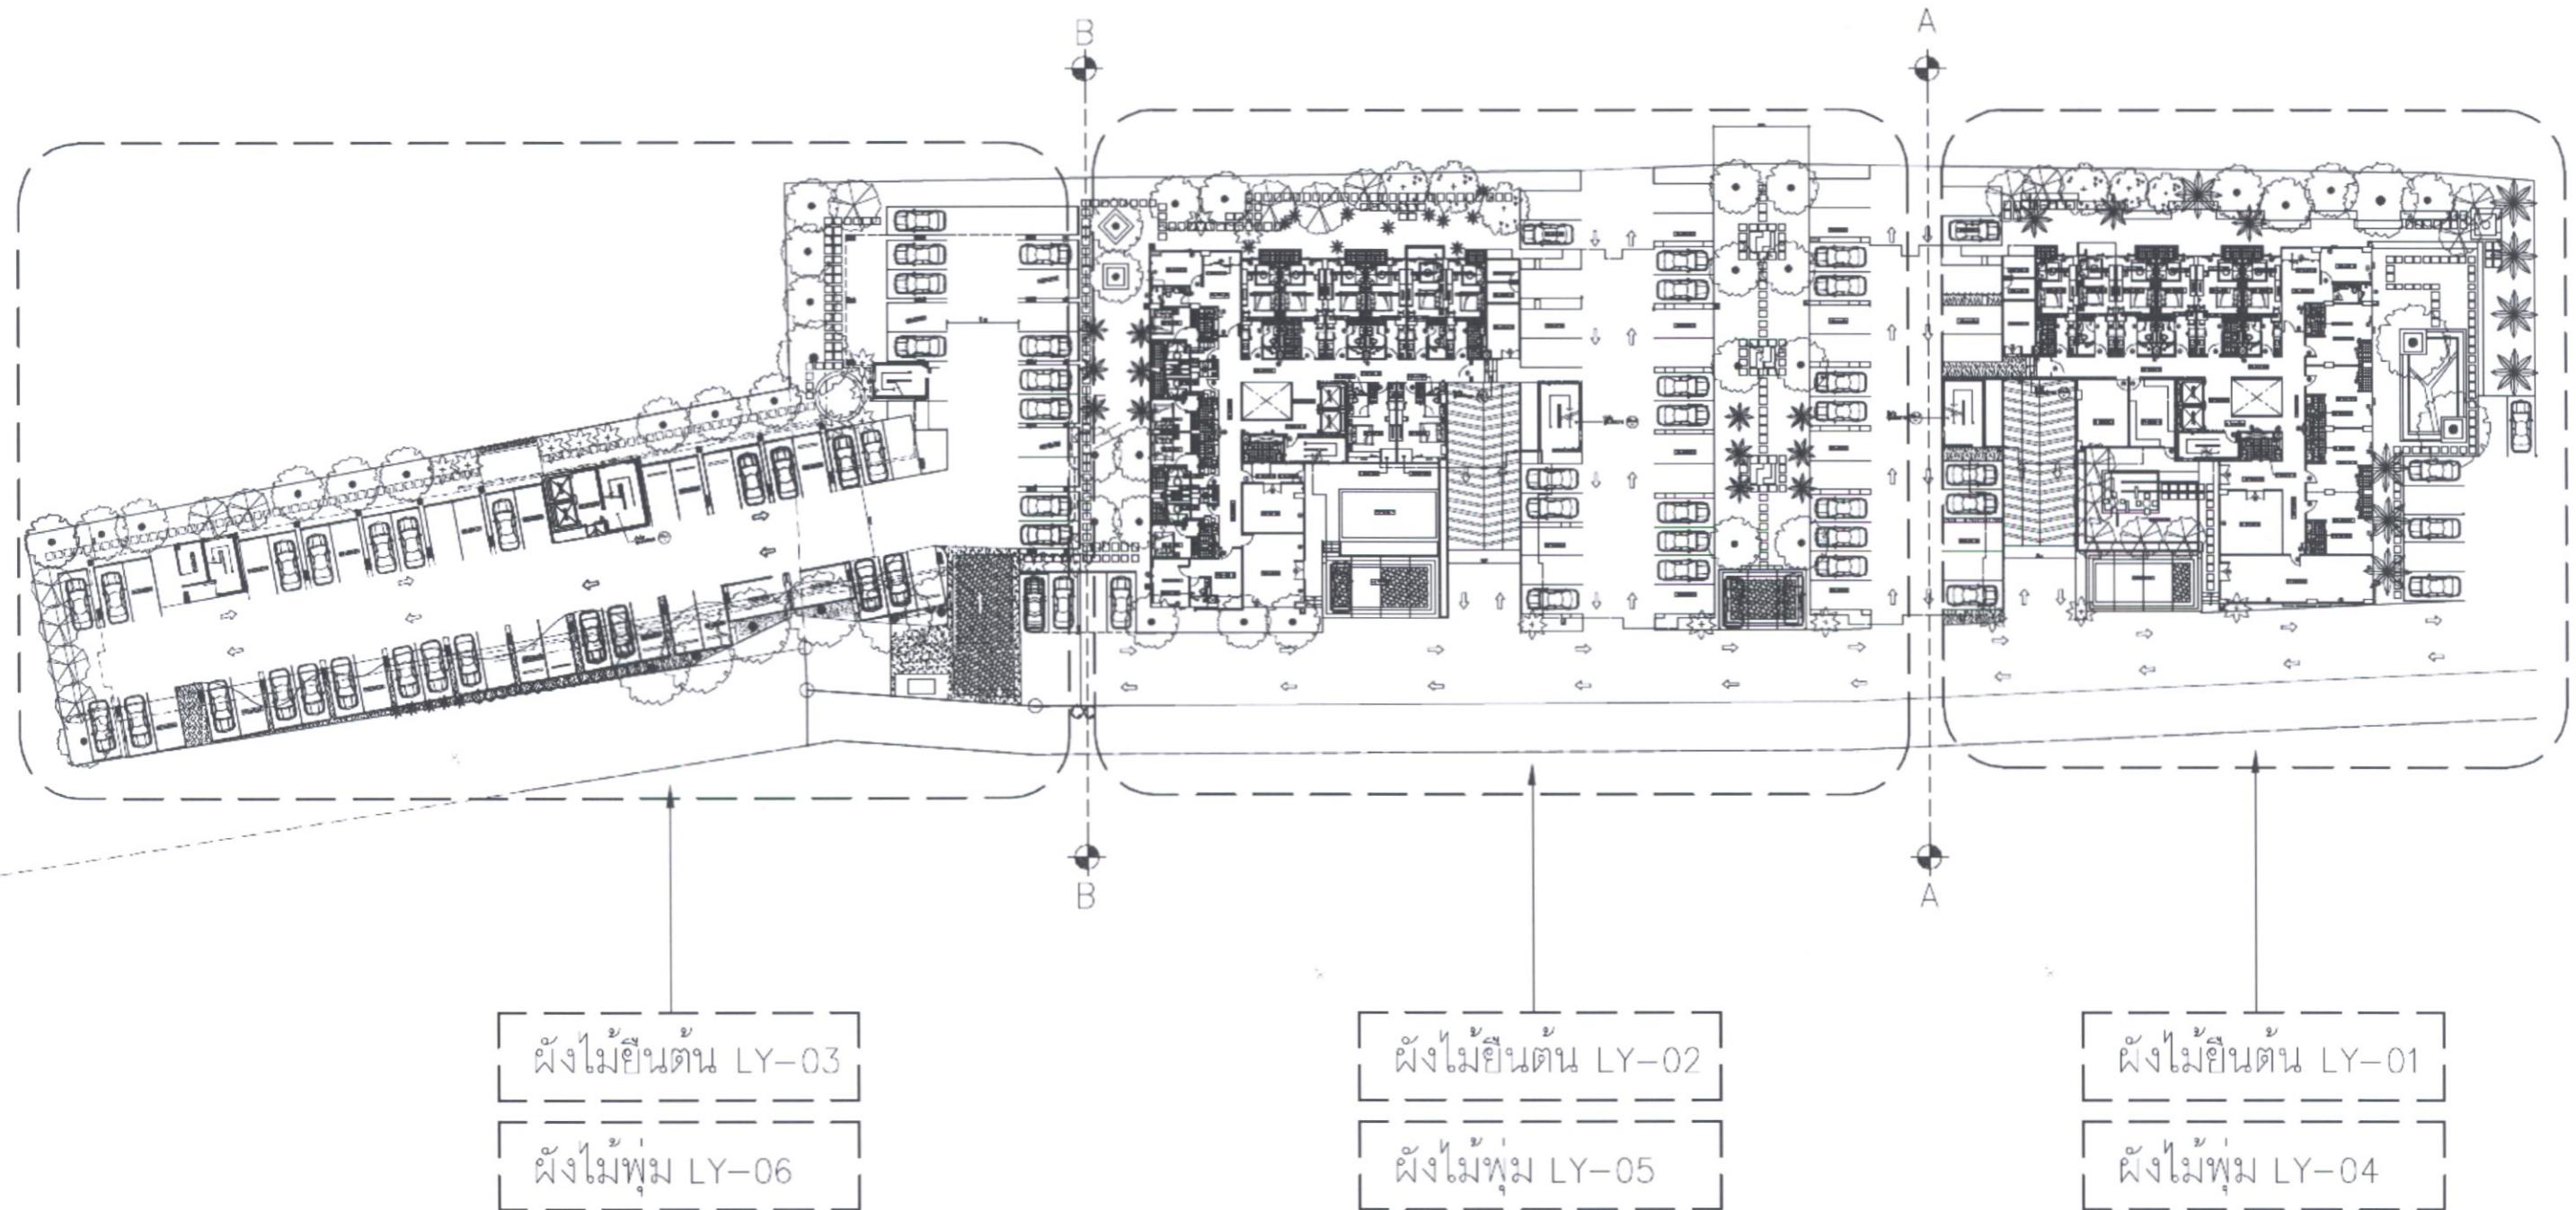

PTC CONDO CO.,LTD.

บริษัท พีทีซี.คอนโด จำกัด

สิงหาคม 2554

Rajat

Thitima T.

(นายรีบูญญา อิรกิตพงษ์ และนางสาวธาราธิตา อิรกิตพงษ์)

กรรมการผู้มีอำนาจ / บริษัท พีทีซี.คอนโด จำกัด

รูปที่ 13 ผังอ้างอิงแสดงการปูกรากไม้ยืนต้นและไม้พุ่มแต่ละอาคารของโครงการ

สิงหาคม 2554

Sur Jai




(นายรันยกร จินดีประเสริฐ)

ผู้อำนวยการส่วนวางแผน / นวัท ก้าว เอ็น เทคโนโลยี จำกัด

รับรองจำนวน.....72/85.....หน้า

โครงการ	PROJECT	ผู้ออกแบบ	LANDSCAPE ARCHITECTS	สถาปนิก	ARCHITECTS	วิศวกรโครงสร้าง	STRUCTURAL ENG	แม่แบบ	DRAWING TITLE	หมายเหตุ DWG. NO.	มาตราวง Scale	REV.	DATE	DESCRIPTION
The Emerald Residence @ Ratchada			emphasites we empower your site	ชานุชัย อุราธรรมกรณ์ ช-กช 7 <i>C. Chanthanuwong</i>	-	-	-	ผังอ้างอิง	LY-00-C	not to scale	-	-	-	
		79/191 SUKHUMVIT 46 PRAKANONG KLONGTOEY BANKKOK , THAILAND 10110	www. emphasites. com info@emphasites. com Tel. 06 9881144 / 02 712 2912 Fax 02 712 2914	กฤตยาภัยน์ <i>C. Chanthanuwong</i>	INTERIOR DESIGNER	วิศวกรงานระบบ	SYSTEM ENG			โดย PTC CONDO CO.,LTD.				
										โดย Pro-EN Technologies, Ltd.				
										หมายเหตุ These drawings are the property of EMPHASITES CO.,LTD. or Above Mentioned Firm And not to be used or reproduced without specific permission. All the dimensions are based on figures given. Do not measure by scale.				NOTE

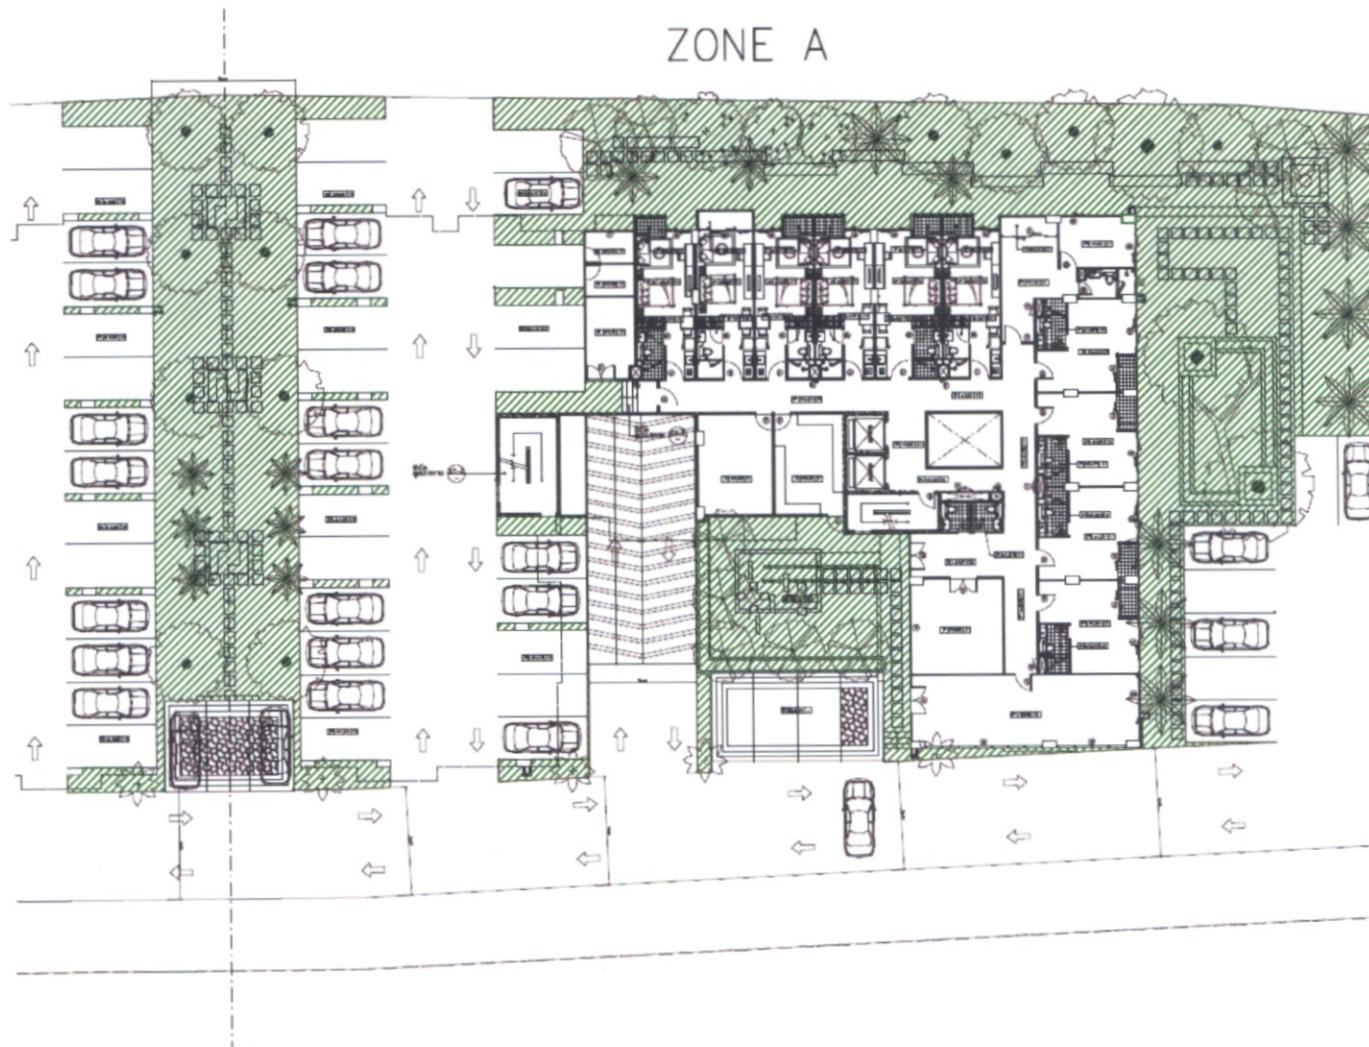

ตารางแสดงพื้นที่สีเขียว

บริเวณพื้นที่สีเขียว พื้นที่ (ตรม)	พื้นที่ เปลี่ยนต้น (ตรม)	ไม่เปลี่ยนต้น			ไม่พุ่ม / ไม่คลุมดิน		
		พื้นที่ปลูก	จำนวนไม่เปลี่ยนต้น (ตัน)	ชนิดไม้เปลี่ยนต้น ที่ปลูก	พื้นที่ปลูกไม่พุ่ม [*] คูลัมดิน (ตรม)	จำนวน ไม้พุ่ม(ตัน)	ชนิดไม้พุ่ม ไม่คลุมดิน
ZONE A	20	4	แก้วเจ้าขอม	6.50	40	สื้ออย่างกัล	
	30	6	ป่าล้มขาว	16	100	กระดาดเขียว	
	35	7	น้ำตกต้น	12.70	635	เทียนทอง	
	40	8	ป่าล้มแมกซ์ชัวน	38.79	1940	ลีนกระปือ	
	10	2	ต้นเป็ดผึ้ง	3.34	37	กานกลายไทย	
	12	3	คอร์เดีย	45.90	183	อูก้าร์	
	15	3	มะอกกาเนใบใหญ่	12.54	139	ก้ามกรังสีทอง	
	20	4	แคนา	28.20	313	ชาไก่ด่าง	
	5	1	หูกระจะ	3.00	33	ชาไก่เขียว	
	8	4	ป่าล้มพอกต์เกล	3.00	33	เหลืองศรีบูรณ์	
				25.80	286	พุดพิชญา	
				690		หนูนานาชนิด	
				676.77			

รูปที่ 14 ผังแสดงการจัดภูมิทัศน์บริเวณอาคาร A



สิงหาคม 2554

Rat

Thitima T.

สิงหาคม 2554

(นายปัญญา อิรักิจพงศ์ และนางสาวธาราธิมา อิรักิจพงศ์)

กรรมการผู้มีอำนาจ / บริษัท พีทีซี.คอนโด จำกัด



Pro-EN
Technologies, Ltd

Surachai

(นายชั้นยกร จินดีประเสริฐ)


ผู้อำนวยการสั่งเวดด้อม / บริษัท โปร เอ็น เทคโนโลยี จำกัด

รับรองจำนวน.....73/85.....หน้า

PROJECT	LANDSCAPE ARCHITECTS	ARCHITECTS	STRUCTURAL ENG	DRAWING TITLE	SCALE	REV. DATE	DESCRIPTION
The Emerald Residence @ Ratchada	emphasites we empower your site	-	-	ตารางแสดงพื้นที่ และสัญลักษณ์ตามใหม่	not to scale	-	-
	ชานุรักษ์ อุทาหรณ์กุล ส.-กส. 7 <i>Chanthorn Raksang</i>	-	-	LY-00-Z1	DRAW	-	-
	79/191 SUKHUMVIT 46 PRAKANONG KLONGTOEY BANKKOK , THAILAND 10110	www.emphasites.com info@emphasites.com Tel. 06 9881144 / 02 712 2912 Fax 02 712 2914	สถาปนิก สถาปนิก สถาปนิก สถาปนิก	DESIGNER	NOTES	DATE	NO.

หมายเหตุ
These drawings are the property of EMPHASITES CO., LTD or Above Mentioned firm And not to be used reproduced without specific permission. All the dimension are based on figures given. Do not measure by scale.

ZONE B

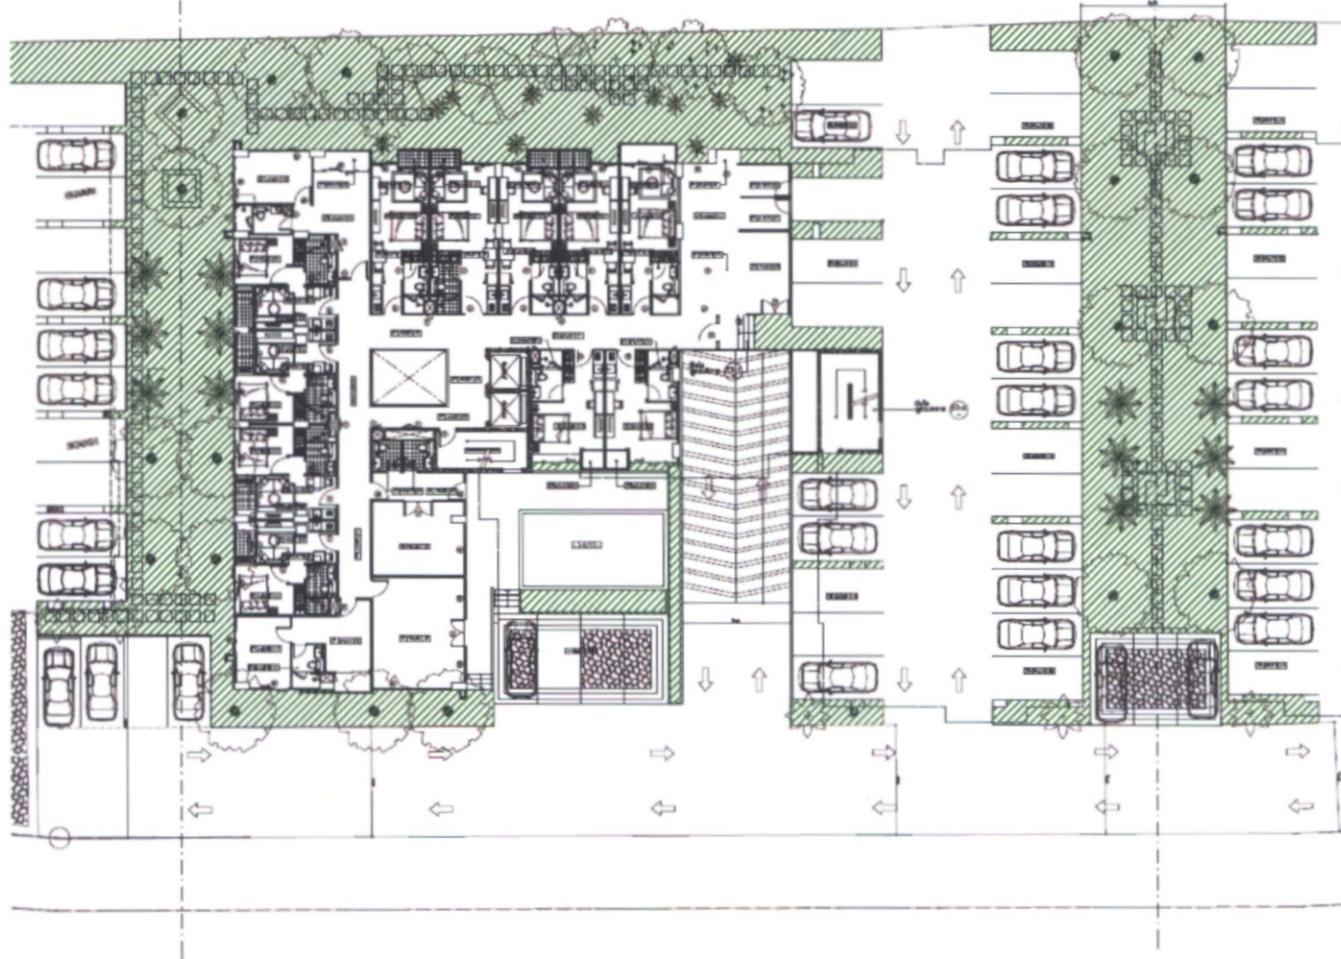

ตารางแสดงบริเวณที่นี่ที่สืบสาน

บริเวณที่นี่ที่สืบสาน	พื้นที่ (ตรม.)	ไม้ยืนต้น			ไม้พุ่ม / ไม้คลุมดิน		
		พื้นที่ปลูก ไม้ยืนต้น (ตรม.)	จำนวนไม้ยืนต้น (ต้น)	ชนิดไม้ยืนต้น ที่ปลูก	พื้นที่ปลูกไม้พุ่ม [*] คลุมดิน (ตรม.)	จำนวน ไม้พุ่ม(ต้น)	ชนิดไม้พุ่ม
ZONE B	40	8	แก้วเจ้าค้ม	6.50	25	สร้อยกัทลี	
	30	6	ป่าล้มรำ	18.75	117	กระดาดเชีย	
	8	4	ป่าล้มฟอกซ์เทล	30.30	121	ชิกก้าร์	
	25	5	แคนา	3.38	37	กนกลายไทร	
	15	3	มะ肖อกาเนในใบญี่ปุ่น	30.50	1525	ลันกระปือ	
	12	3	คอร์เดีย	16.60	184	ก้ามกุ้งสีทอง	
	33	11	หมากเหลือง	6.50	325	เทียนทอง	
				24.65	273	แก้วตัดแต่ง	
				16.25	180	เหส่องศรีวุน	
				11.95	132	ชาไก่ต่าง	
				3.00	33	ชาไก่เชีย	
				12.00	48	ไทรตัดแต่ง	
				416.41		หญ้านวลดน้ำ	
	พื้นที่สีเขียวรวม			596.79			

รูปที่ 15 ผังแสดงการจัดภูมิทัศน์บริเวณอาคาร B

PTC CONDO CO., LTD.
บริษัท พีทีซี.คอนโด จำกัด

สิงหาคม 2554

R-T Thitima T.

(นายทิพย์ญา อรุณกิจพงษ์ และนางสาวธาราธิมา อรุณกิจพงษ์)

กรรมการผู้อำนวยการ / บริษัท พีทีซี.คอนโด จำกัด

สิงหาคม 2554

Sir J Pro-EN
Pro-EN
Architects Ltd.


(นายขันยกร จินดีประเสริฐ)
ผู้อำนวยการส่วนวางแผนด้านสถาปัตยกรรม / บริษัท โปร อิน เทคโนโลยี จำกัด

รับรองจำนวน.....74/85.....หน้า

PD

โครงการ	PROJECT	LANDSCAPE ARCHITECTS	DESIGNER	STRUCTURAL ENG	MECHANICAL ENG	DRAWING TITLE	หมายเหตุแบบ DWG. NO.	เวลาที่ใช้ SCALE not to scale	REV. DATE	DESCRIPTION
The Emerald Residence @ Ratchada		emphasites we empower your site	ช.เอนไซด์ อุตสาหกรรมกรุงฯ ช-กส 7 <i>Ci Chutthananong</i>	-	-	ตารางแสดงพื้นที่ และสัญลักษณ์ตามใหม่	LY-00-Z2	Drawn by: Project Code: Checked by:		
		79/191 SUKHUMVIT 46 PRAKANONG KLONGTOEY BANKKOK , THAILAND 10110	www.emphasites.com info@emphasites.com Tel. 06 9881144 / 02 712 2912 Fax 02 712 2914	INTERIOR DESIGNER <i>Ci Chutthananong</i>	STRUCTURAL ENG SYSTEM ENG					

หมายเหตุ
These drawings are the property of EMPHASITES CO., LTD.
or Above Mentioned firm. And not to be used or
reproduced without specific permission. All the dimensions
are based on figures given. Do not measure by scale.

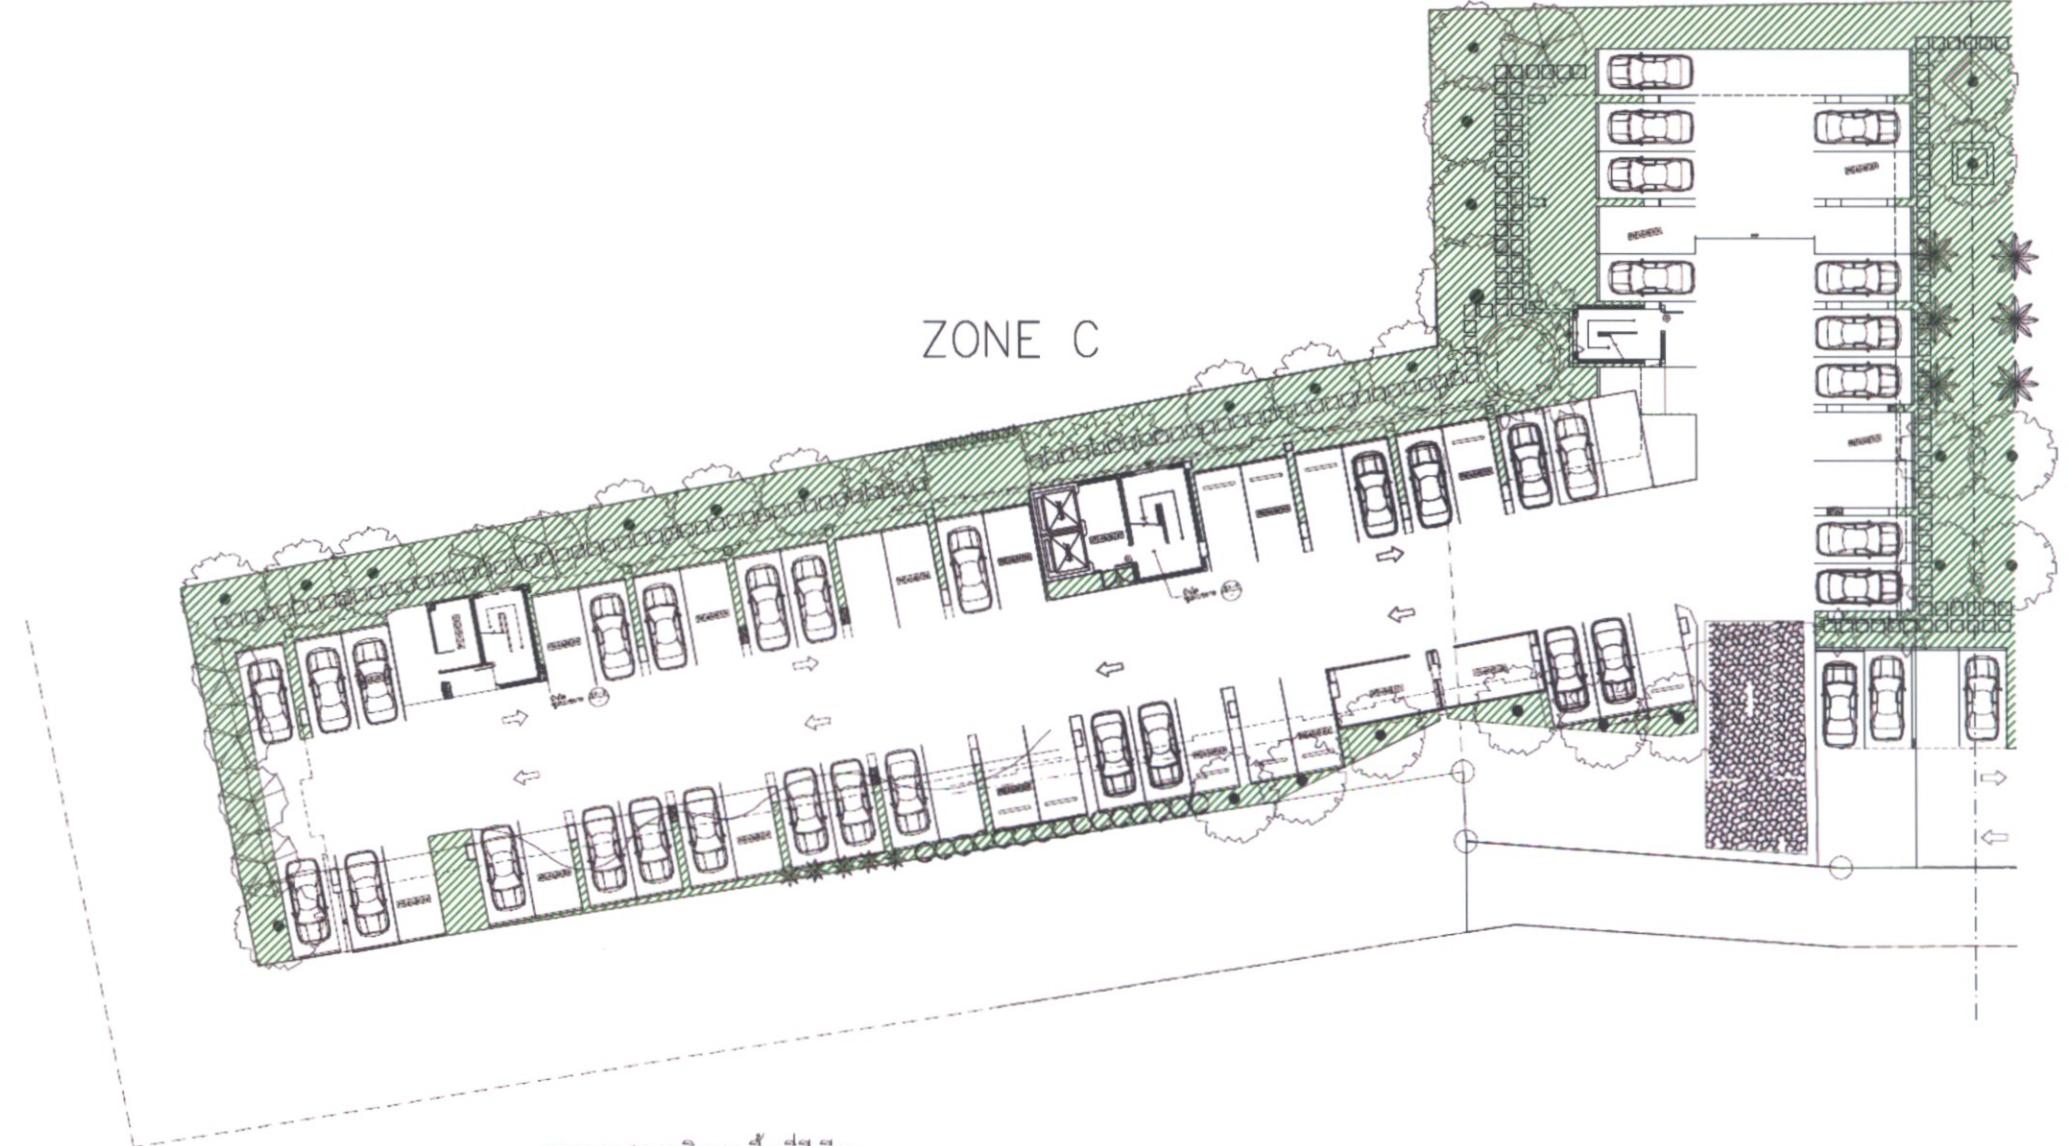

ตารางแสดงบริเวณ พื้นที่สีเขียว

บริเวณพื้นที่สีเขียว	พื้นที่ (ตรม)	ไม้ขึ้นต้น			ไม้พุ่ม / ไม้คลุมดิน		
		พื้นที่ป่า	จำนวนไม้ขึ้นต้น (ต้น)	ชนิดไม้ขึ้นต้น	พื้นที่ป่าไม้พุ่ม คลุมดิน (ตรม)	จำนวนไม้พุ่ม(ต้น)	ชนิดไม้พุ่ม ไม้คลุมดิน
ZONE C	95	19	แคนา	96.80	หน้าบ้านเลขที่		
	35	7	มะลอกกาเน่ใบใหญ่	502.56	หน้าบ้านหลังด้วย		
	22	11	ปาล์มฟอกซ์เหลือง	109.00	ไฟตัดแต่ง		
	15	3	ปาล์มชวา	3.20	35	เข็มสามสี	
	10	2	แมกโนเลีย	4.00	16	ชือกกรี	
	5	1	หูกระจะ	27.28	170	กระดาษเงิน	
				3.00	33	ชูไกเขียว	
พื้นที่สีเขียวรวม						3.00	33 เหลืองศรีบุน
พื้นที่สีเขียวรวม							

PTC CONDO CO., LTD.
บริษัท พีทีซี.คอนโด จำกัด

สิงหาคม 2554

R-T

Thitima T.

สิงหาคม 2554


(นายอันยง จินต์ประเสริฐ)
ผู้อำนวยการสั่งเวลาล้ม / บริษัท โปร อิเนคโนโลจี จำกัด

โครงการ
The Emerald Residence @ Ratchada


 **emphasites**
we empower your site

79/191 SUKHUMVIT 46
PRAKANONG KLONGTOEY
BANKKOK , THAILAND
10110

www.emphasites.com
info@emphasites.com
Tel. 06 9881144 / 02 712 2912
Fax 02 712 2914

ภูมิสถาปนิก
LANDSCAPE ARCHITECTS

ชาญชัย อุทาหรณ์ภรณ์ ช-ภส 7

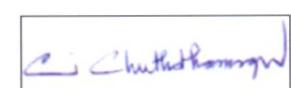

สถาปนิก

-

STRUCTURAL ENG

-

INTERIOR DESIGNER

ภราวด์ภานุพงษ์

SYSTEM ENG

วิภาดา พานิช

รูปที่ 16 ผังแสดงการจัดภูมิทัศน์บริเวณอาคาร C
รับรองจำนวน.....75/85.....หน้า

DRAWING TITLE
ตารางแสดงพื้นที่
และสัญลักษณ์ตามใหม่

DWG. NO.
LY-00-Z3

PROJECT CODE

SCALE
not to scale

DRAW

REV. DATE

- - -

DESCRIPTION

- - -

MANUFACTURER

- - -

MANUFACTURER

- - -

MANUFACTURER

- - -

MANUFACTURER

- - -

These drawings are the property of EMPHASITES
or Above Mentioned firm. And not to be
reproduced without specific permission. All the da
ta are based on figures given. Do not measure b



รูปที่ 17 ผังแสดงไม้ยืนต้น บริเวณอาคาร A

PTC
PTC.CONDO CO.,LTD.
บริษัท พีทีซี.คอนโด จำกัด

สิงหาคม 2554

Rat
Thitima T.

(นายปัญญา อิริยาบุตร และนางสาวธาราธิตา อิริยาบุตร)

กรรมการผู้อำนวยการ / บริษัท พีทีซี.คอนโด จำกัด

สิงหาคม 2554

Dr. Guo
Pro-En
Technologies, Ltd.

(นายขันยกร จินตประเสริฐ)

ผู้รับผิดชอบการสื่อสารด้านสื่อสารมวลชน / บริษัท โปรด เอ็น เทคโนโลยี จำกัด

ผังไม้ยืนต้น

มาตรฐาน 1:250

รับรองจำนวน.....76/85.....หน้า

โครงการ	PROJECT	ผู้ออกแบบ	LANDSCAPE ARCHITECTS	สถาปนิก	ARCHITECTS	วิศวกรโครงสร้าง	STRUCTURAL ENG	แม่แบบ	DRAWING TITLE	หากออกแบบ DWG. NO.	มาตราส่วน SCALE	REV. DATE	DESCRIPTION
The Emerald Residence @ Ratchada		 emphasites we empower your site	ชานุรักษ์ อุทาหรณ์รัตน์ ส-ภส 7 Chanchai Utatharnrat S-Phs 7	-	-	-	-	ผังไม้ยืนต้น	LY-01	1/250	-	-	-
		79/191 SUKHUMVIT 46 PRAKANONG KLONGTOEY BANKKOK , THAILAND 10110	www.emphasites.com info@emphasites.com Tel. 06 9881144 / 02 712 2912 Fax 02 712 2914	Chutthipornpong INTERIOR DESIGNER	วราภรณ์ ธรรมรงค์ Woraphon Thamrong SYSTEM ENG				Project Code R979	DRAW	-	-	-

หมายเหตุ
These drawings are the property of EMPHASITES CO.,LTD
of Above Mentioned firm. And not to be used or
reproduced without specific permission. All the dimension
are based on figures given. Do not measure by scale.

-3- มะลอกกานีใบใหญ่ ลำต้น Ø 6" สูง 4 ม

-2- แคโน ลำต้น Ø 6" สูง 4 ม

-2- ปาล์มฟอกซ์เกล
ความสูงถึงคอต้น 3.5 ม
ความสูงถึงยอด 5 ม





-3- คอร์เดีย ลำต้น Ø 6" สูง 4 ม

-2- แก้วเจ้าคอม
ลำต้น Ø 8"
สูง 5 ม

-6- ปาล์มชวา
ความสูงถึงคอต้น 3.5 ม
ความสูงถึงยอด 5 ม

-2- แก้วเจ้าคอม
ลำต้น Ø 8"
สูง 5 ม

-3- แคโน
ลำต้น Ø 6" สูง 4 ม

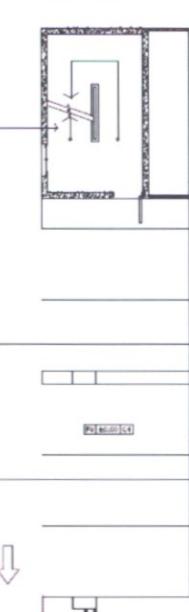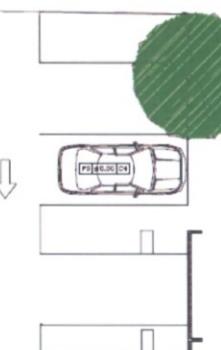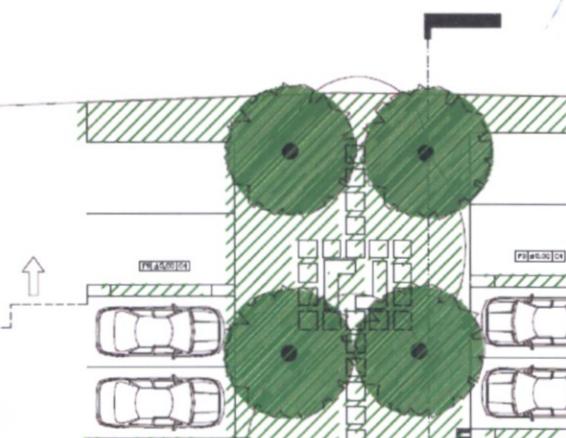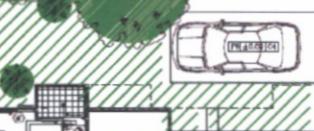

-6- แก้วเจ้าคอม
ลำต้น Ø 8"
สูง 5 ม

-6- ปาล์มชวา
ความสูงถึงคอต้น 3.5 ม
ความสูงถึงยอด 5 ม

-2- แก้วเจ้าคอม
ลำต้น Ø 8"
สูง 5 ม

-3- ปาล์มฟอกซ์เกล
ความสูงถึงคอต้น 3.5 ม
ความสูงถึงยอด 5 ม

รูปที่ 18 ผังแสดงไม้ยืนต้น บริเวณอาคาร B



สิงหาคม 2554

(นายปัจญญา อิรักกิจพงศ์ และนางสาววิชิตา อิรักกิจพงศ์)
กรรมการผู้มีอำนาจ / บริษัท พีทีซี.คอนโด จำกัด

สิงหาคม 2554

(นายธนัยกร จินค์ประเสริฐ)
ผู้อำนวยการส่วนวางแผนด้าน / บริษัท โปร เอ็น แทค โนโลยี จำกัด



ผังไม้ยืนต้น

มาตรฐาน

1:250

รับรองจำนวน.....77/85.....หน้า

โครงการ	PROJECT	LANDSCAPE ARCHITECTS	สถาปนิก	ARCHITECTS	วิศวกรโครงสร้าง	STRUCTURAL ENG	แม็ทแบบ	DRAWING TITLE	หมายเหตุแบบ DWG. NO.	มาตราภาพรวม SCALE	REV. DATE	DESCRIPTION
The Emerald Residence @ Ratchada		emphasites we empower your site	ชานุรักษ์ อุทาหรณ์รัตน์ ช-ภส-7 <i>Ci Chantharamongkol</i>	- สถาปนิกภายใน INTERIOR DESIGNER	- วิศวกรงานระบบ	SYSTEM ENG	ผังไม้ยืนต้น	LY-02	1/250 ผู้ออกแบบ DRAW	- -	-	
		79/191 SUKHUMVIT 46 PRAKANONG KLONGTOEY BANGKOK , THAILAND 10110	www.emphasites.com info@emphasites.com Tel. 06 9881144 / 02 712 2912 Fax 02 712 2914						ผู้ตรวจสอบ PROJECT CODE RMT4 CHECKED			

หมายเหตุ NO
These drawings are the property of EMPHASITES CO., LTD. or Above Mentioned Firm. And not to be used reproduced without specific permission. All the dimensions are based on figures given. Do not measure by scale.



PTC.CONDO CO.,LTD.
บริษัท พีทีซี.คอนโด จำกัด

สิงหาคม 2554

Pat Thitima T.

(นายปัญญา ฉิรกิจพงศ์ และนางสาวอุติมา ฉิรกิจพงศ์)
กรรมการผู้มีอำนาจ / บริษัท พีทีซี.คอนโด จำกัด

สิงหาคม 2554

Loi J.

(นายธันยกร จินต์ประเสริฐ)
ผู้อำนวยการส่วนวางแผน / บริษัท โปร เอ็น เทคโนโลยี จำกัด



-2- มะลอกกานีใบใหญ่ ลำต้น Ø 6" สูง 4 ม

-3- แคนา ลำต้น Ø 6" สูง 4 ม

-1- หูกะจะง ลำต้น Ø 6" สูง 5 ม

-3- แคนา ลำต้น Ø 6" สูง 4 ม

-5- ป่าล้มฟอกซ์เหลา
ความสูงถึงคอตตัน 3.5 ม
ความสูงถึงยอด 5 ม

-2- มะลอกกานีใบใหญ่ ลำต้น Ø 6" สูง 4 ม

-3- แคนา ลำต้น Ø 6" สูง 4 ม

-4- ป่าล้มฟอกซ์เหลา
ความสูงถึงคอตตัน 3.5 ม
ความสูงถึงยอด 5 ม

-1- แคนา ลำต้น Ø 6" สูง 4 ม

-4- มะลอกกานีใบใหญ่ ลำต้น Ø 6" สูง 4 ม

-15- อโศกอินเดีย ลำต้น Ø 6" สูง 7-8 ม

-6- แคนา ลำต้น Ø 6" สูง 4 ม

-2- ป่าล้มฟอกซ์เหลา
ความสูงถึงคอตตัน 3.5 ม
ความสูงถึงยอด 5 ม

ผังไม้ยืนต้น

มาตรฐาน

1:250

รับรองจำนวน.....78/85.....หน้า

รูปที่ 19 ผังแสดงไม้ยืนต้น บริเวณอาคาร C

โครงการ
PROJECT
The Emerald Residence @ Ratchada



emphasites
we empower your site

79/191 SUKHUMVIT 46
PRAKANONG KLONGTOEY
BANKKOK , THAILAND
10110

www.emphasites.com
info@emphasites.com
Tel. 06 9881144 / 02 712 2912
Fax 02 712 2914

ภูมิสถาปนิก LANDSCAPE ARCHITECTS
ชาญชัย อุทาหรณ์ภานุ ช-กําช 7

Ci Chuttharamongkol

สถาปนิก

-

สถาปนิกภายใน

-

INTERIOR DESIGNER

STRUCTURAL ENG

-

วิศวกรโครงสร้าง

-

SYSTEM ENG

DRAWING TITLE

ผังไม้ยืนต้น

LY-03

เจ้าของโครงการ
PROJECT CODE

-

SCALE

1/250

แบบรسم

-

DRAW

REV.


-

DATE

-

DESCRIPTION

หมายเหตุ
These drawings are the property of EMPHASITES CO., LTD.
or Above Mentioned Firm. And not to be used
reproduced without specific permission. All the dimensions
are based on figures given. Do not measure by scale.

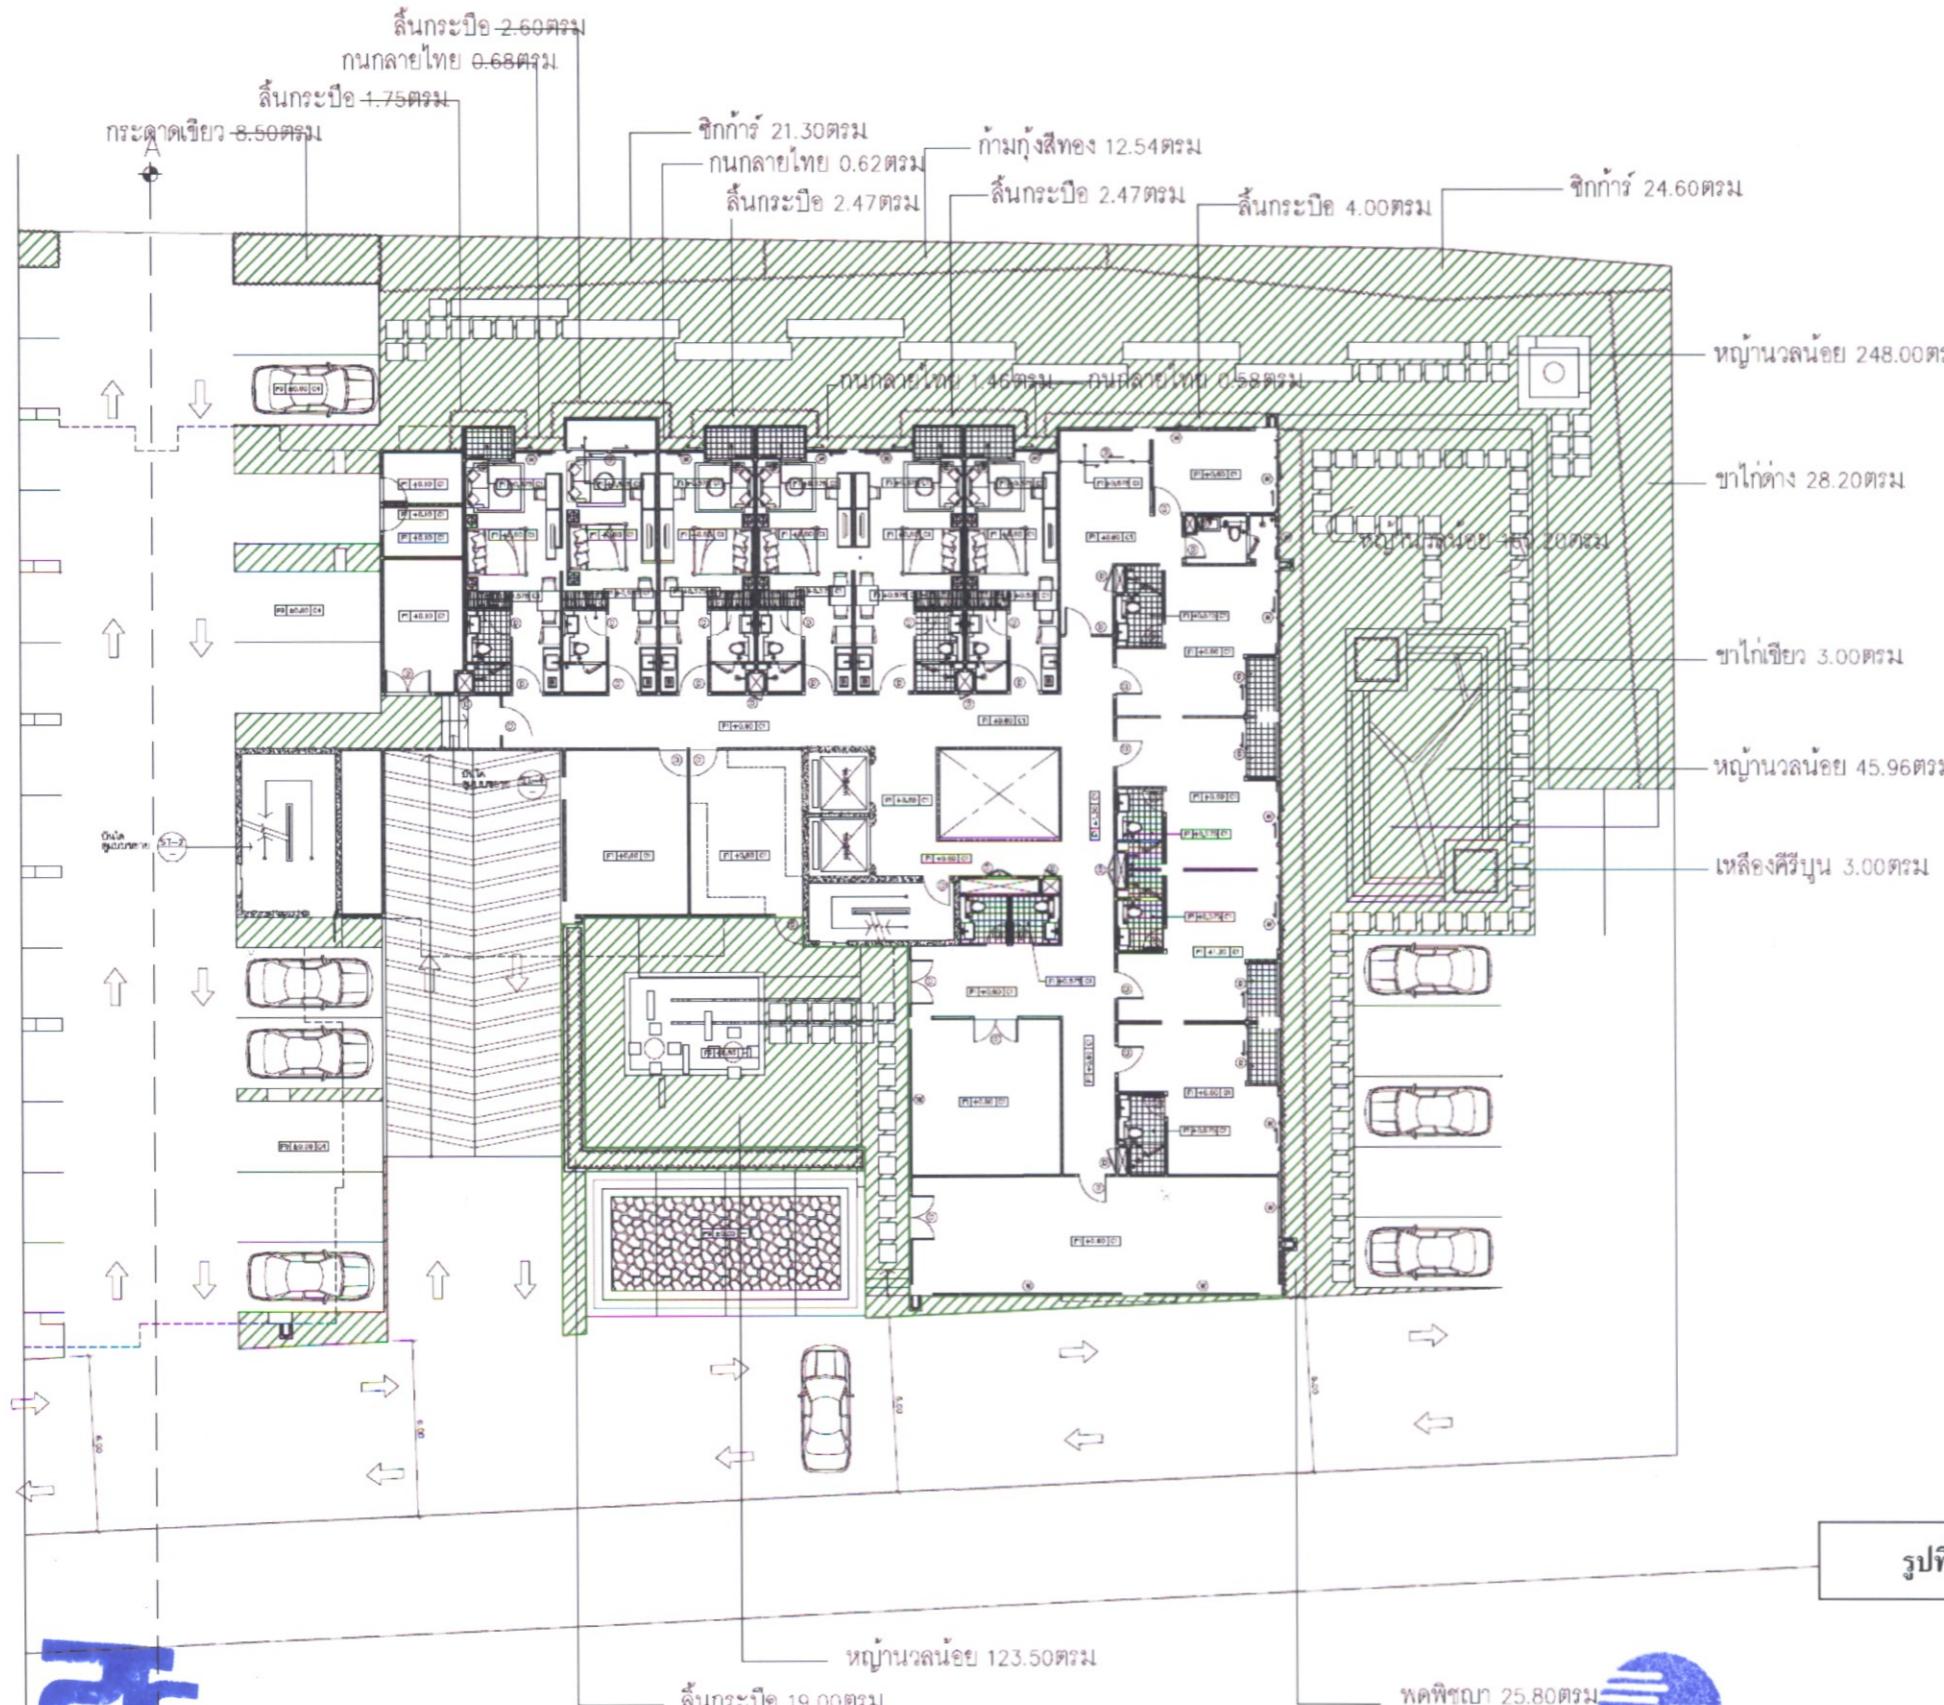

รูปที่ 20 ผังแสดงไม้ทั่วไป บริเวณอาคาร A

PTC CONDO CO., LTD.
บีทีซี คอนโด จำกัด

สิงหาคม 2554

Payant

Thitima T.

(นายปัญญา อิรักิจพงศ์ และนางสาวธิดามา อิรักิจพงศ์)

กรรมการผู้มีอำนาจ / บริษัท พีทีซี. คอนโด จำกัด

สิงหาคม 2554

Sirijit

(นายชัชยกร จินตประเสริฐ)

ผู้อำนวยการส่วนวางแผน / บริษัท โปร เอ็น tekno โลหะ จำกัด




ผู้ไม่มีพูม
มาตรฐาน 1:250

รับรองจำนวน.....79/85.....หน้า

โครงการ	PROJECT	ผู้ออกแบบ	LANDSCAPE ARCHITECTS	สถาปนิก	ARCHITECTS	วิศวกรโครงสร้าง	STRUCTURAL ENG	แม็คบุ๊ค	DRAWING TITLE	หมายเหตุแบบ DWG. NO.	มาตราภาพรวม SCALE	REV. DATE	DESCRIPTION
The Emerald Residence @ Ratchada		emphasites we empower your site	ชาญชัย อุษาธรรมภิวัฒน์ ส.-ภ. 7 <i>Ci Chutthamong</i>	-	-	-	-	ผังไม้มีพูม	LY-04	เจริญ ไกรวงศ์ PROJECT CODE	1/250	-	-
		79/191 SUKHUMVIT 46 PRAKANONG KLONGTOEY BANKOK , THAILAND 10110	www.emphasites.com info@emphasites.com Tel. 06 9881144 / 02 712 2912 Fax 02 712 2914	กานดาภรณ์ INTERIOR DESIGNER	วิชากฤษณะวน SYSTEM ENG					เจริญ ไกรวงศ์ DRAW	-		

หมายเหตุ
These drawings are the property of EMPHASITES CO.,LTD or Above Mentioned firm. And not to be used reproduced without specific permission. All the dimension are based on figures given. Do not measure by set

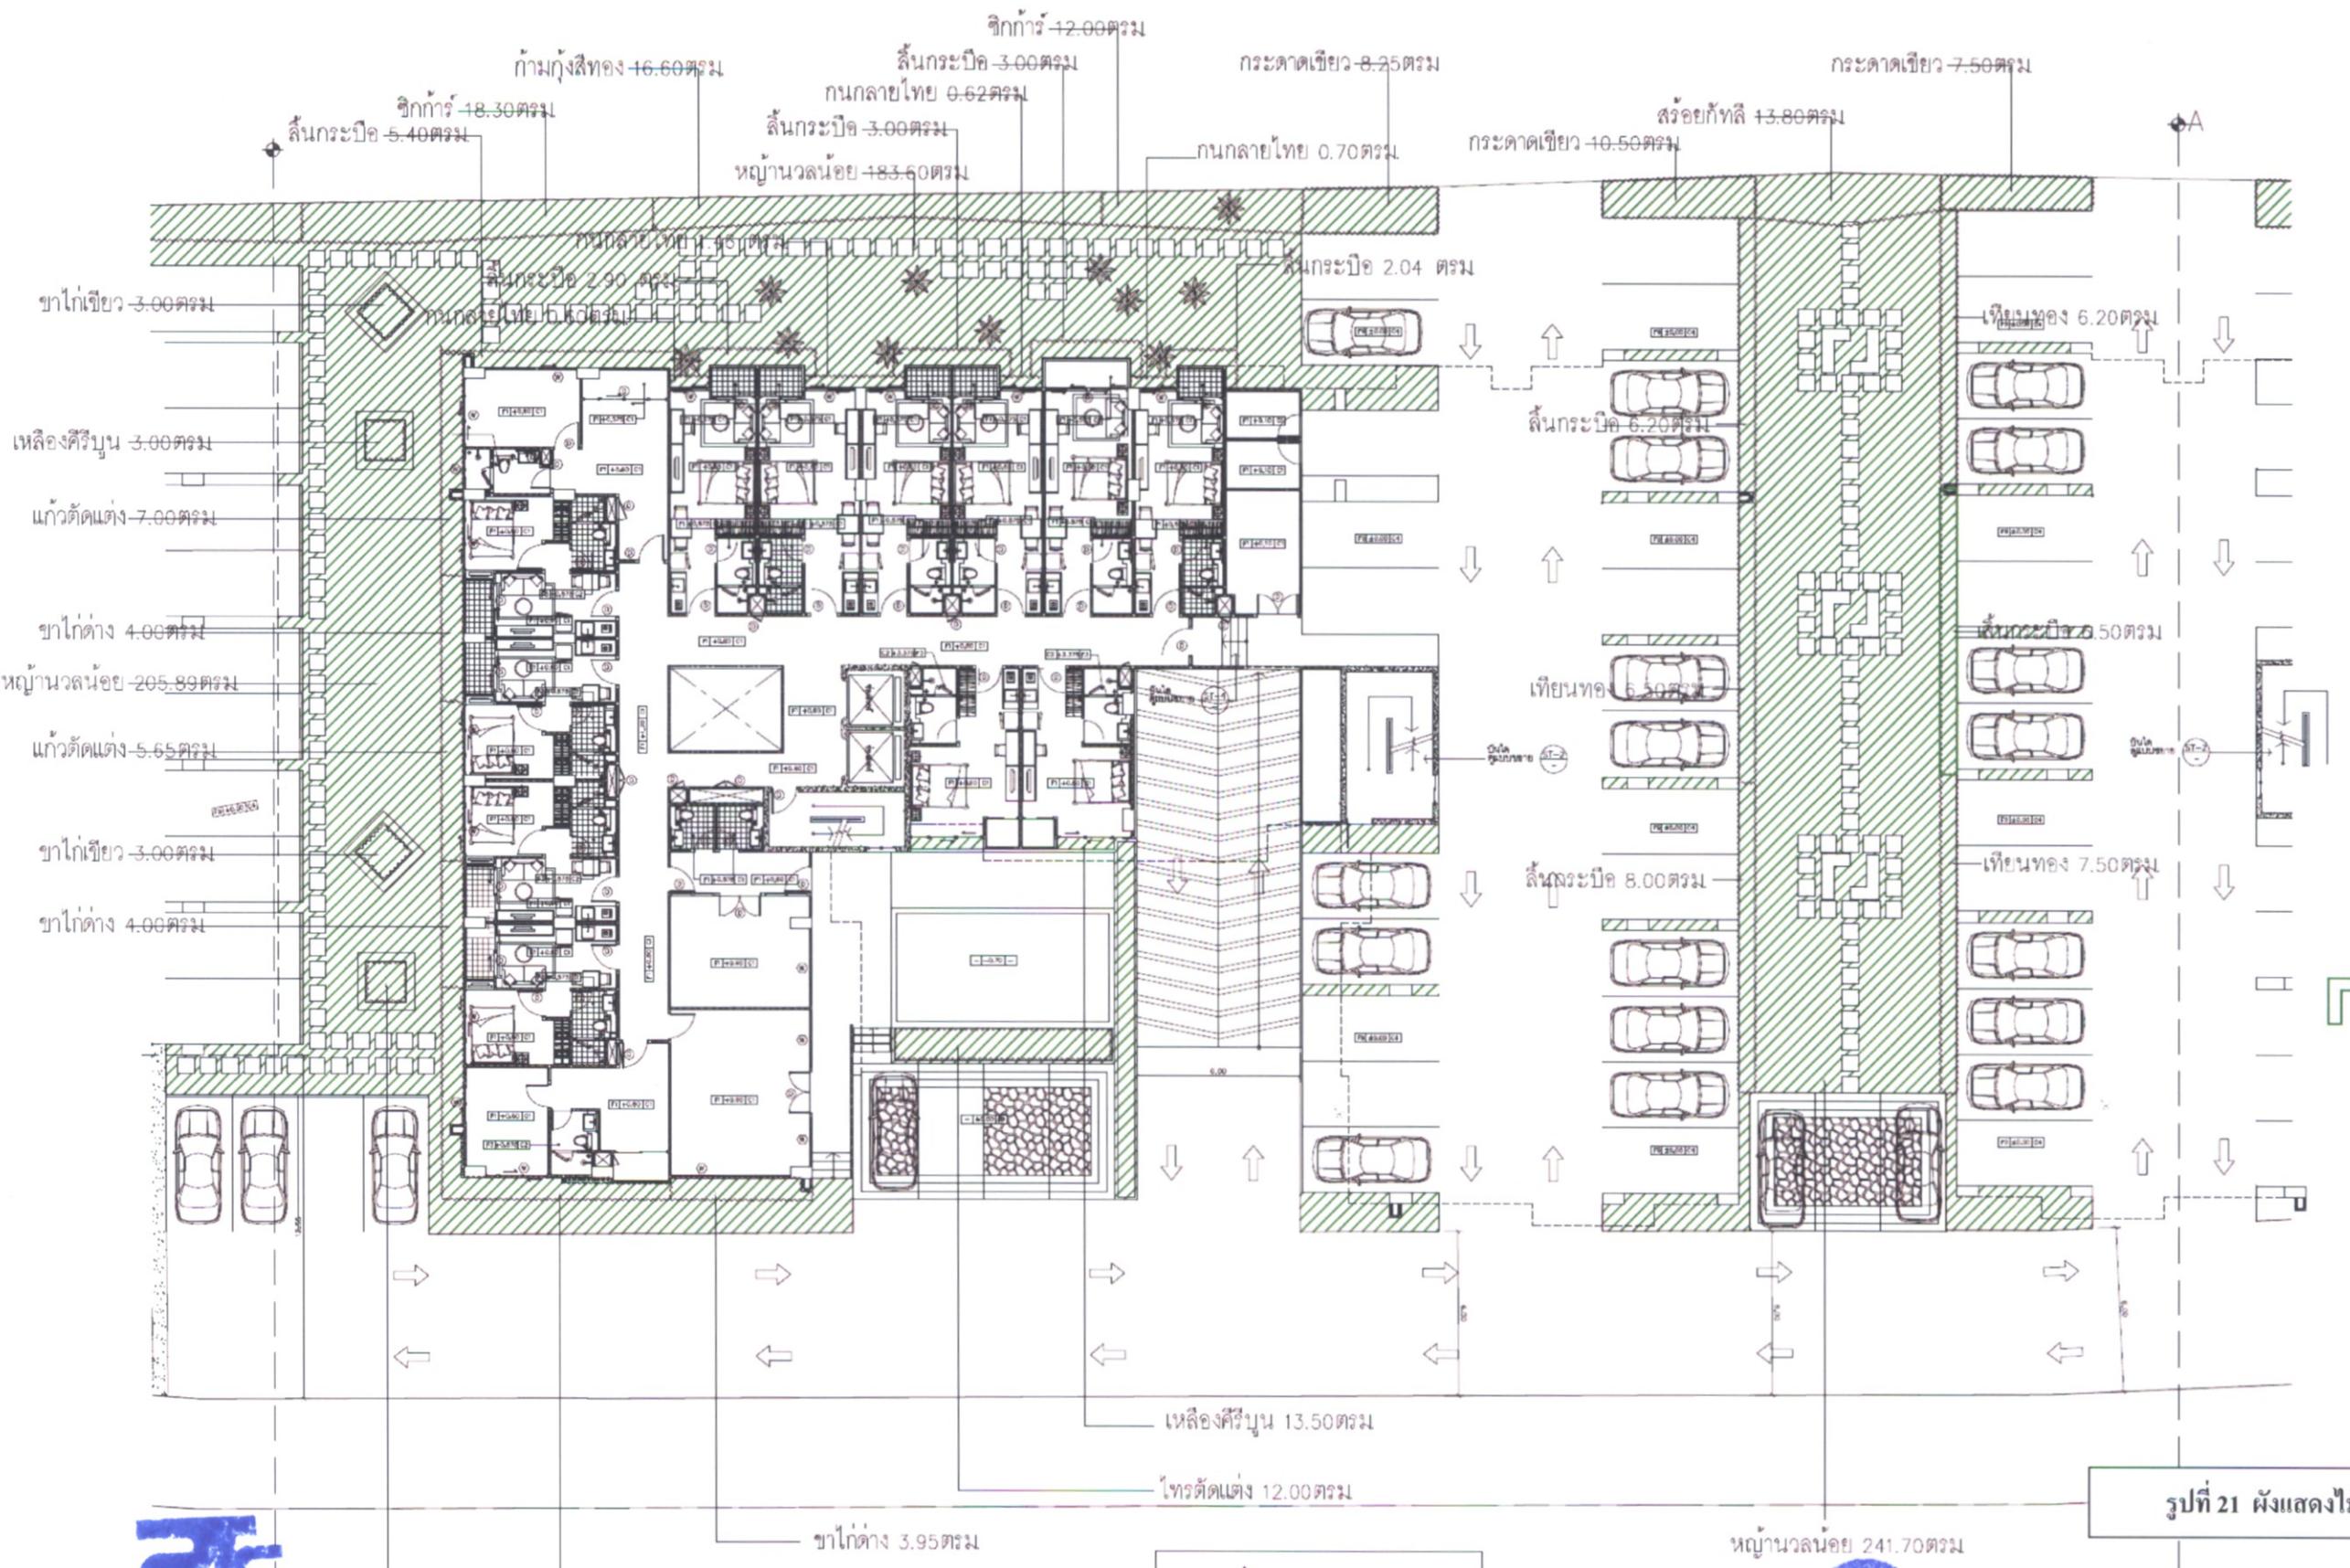

รูปที่ 21 ผังแสดงไม้พุ่ม บริเวณอาคาร B




บริษัท พีทีซี.คอนโด จำกัด
ไม้พุ่ม 2.50 ตร.ม.

สิงหาคม 2554

R.P.T.

(นายปัญญา อิกริกิจพงศ์ และนางสาวธาราธิตา อิกริกิจพงศ์)

กรรมการผู้มีอำนาจ / บริษัท พีทีซี.คอนโด จำกัด

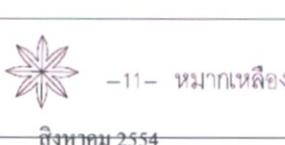

Sar Jint

(นายขันยกร จินตประเสริฐ)

ผู้อำนวยการส่วนวางแผน / บริษัท โปร เอ็น เทคโนโลยี จำกัด



ผังไม้พุ่ม^๑
มาตรฐาน 1:250

รับรองจำนวน.....80/85.....หน้า

โครงการ	PROJECT	ผู้ออกแบบ	LANDSCAPE ARCHITECTS	สถาปนิก	ARCHITECTS	วิศวกรโครงสร้าง	STRUCTURAL ENG	แม่แบบ	DRAWING TITLE	หมายเลขแบบ	SCALE	REV.	DATE	DESCRIPTION
The Emerald Residence @ Ratchada			emphasisites we empower your site	ชัยยชัย ชุ罕ธรรมกรณ์ ส-ภส 7	-	-	-	ผังไม้พุ่ม	ผังไม้พุ่ม	DWG. NO.	1/250	-	-	-
			79/191 SUKHUMVIT 46 PRAKANONG KLONGTOEY BANKKOK , THAILAND 10110	www.emphasites.com info@emphasites.com Tel. 06 9881144 / 02 712 2912 Fax 02 712 2914	<i>Ci Chanthanongw</i>	ออกแบบภายใน	INTERIOR DESIGNER	วิศวกรระบบ	SYSTEM ENG	PROJECT CODE	Phi	Phi	Phi	Phi
										REVISION	DRAW	-	-	-
										PHASE	CHECKED	-	-	-
										หมายเหตุ				
										These drawings are the property of EMPHASITES Co. or Above Mentioned Firm And not to be used reproduced without specific permission. All the dimension are based on figures given. Do not measure by				



บริษัท พีทีซี.คอนโด จำกัด

สิงหาคม 2554

P.T.

Thitima T.
(นายปัญญา อิรกิจพงษ์ และนางสาวธาราธิตา อิรกิจพงษ์)
กรรมการผู้มีอำนาจ / บริษัท พีทีซี.คอนโด จำกัด




สิงหาคม 2554

Lee Jael

(นายชันย์กร จินต์ประเสริฐ)
ผู้อำนวยการส่วนวางแผน/บริษัท โปร เอ็น เทคโนโลโลห์ จำกัด

กรุงเทพฯ วันที่ 27.28 สิงหาคม

B

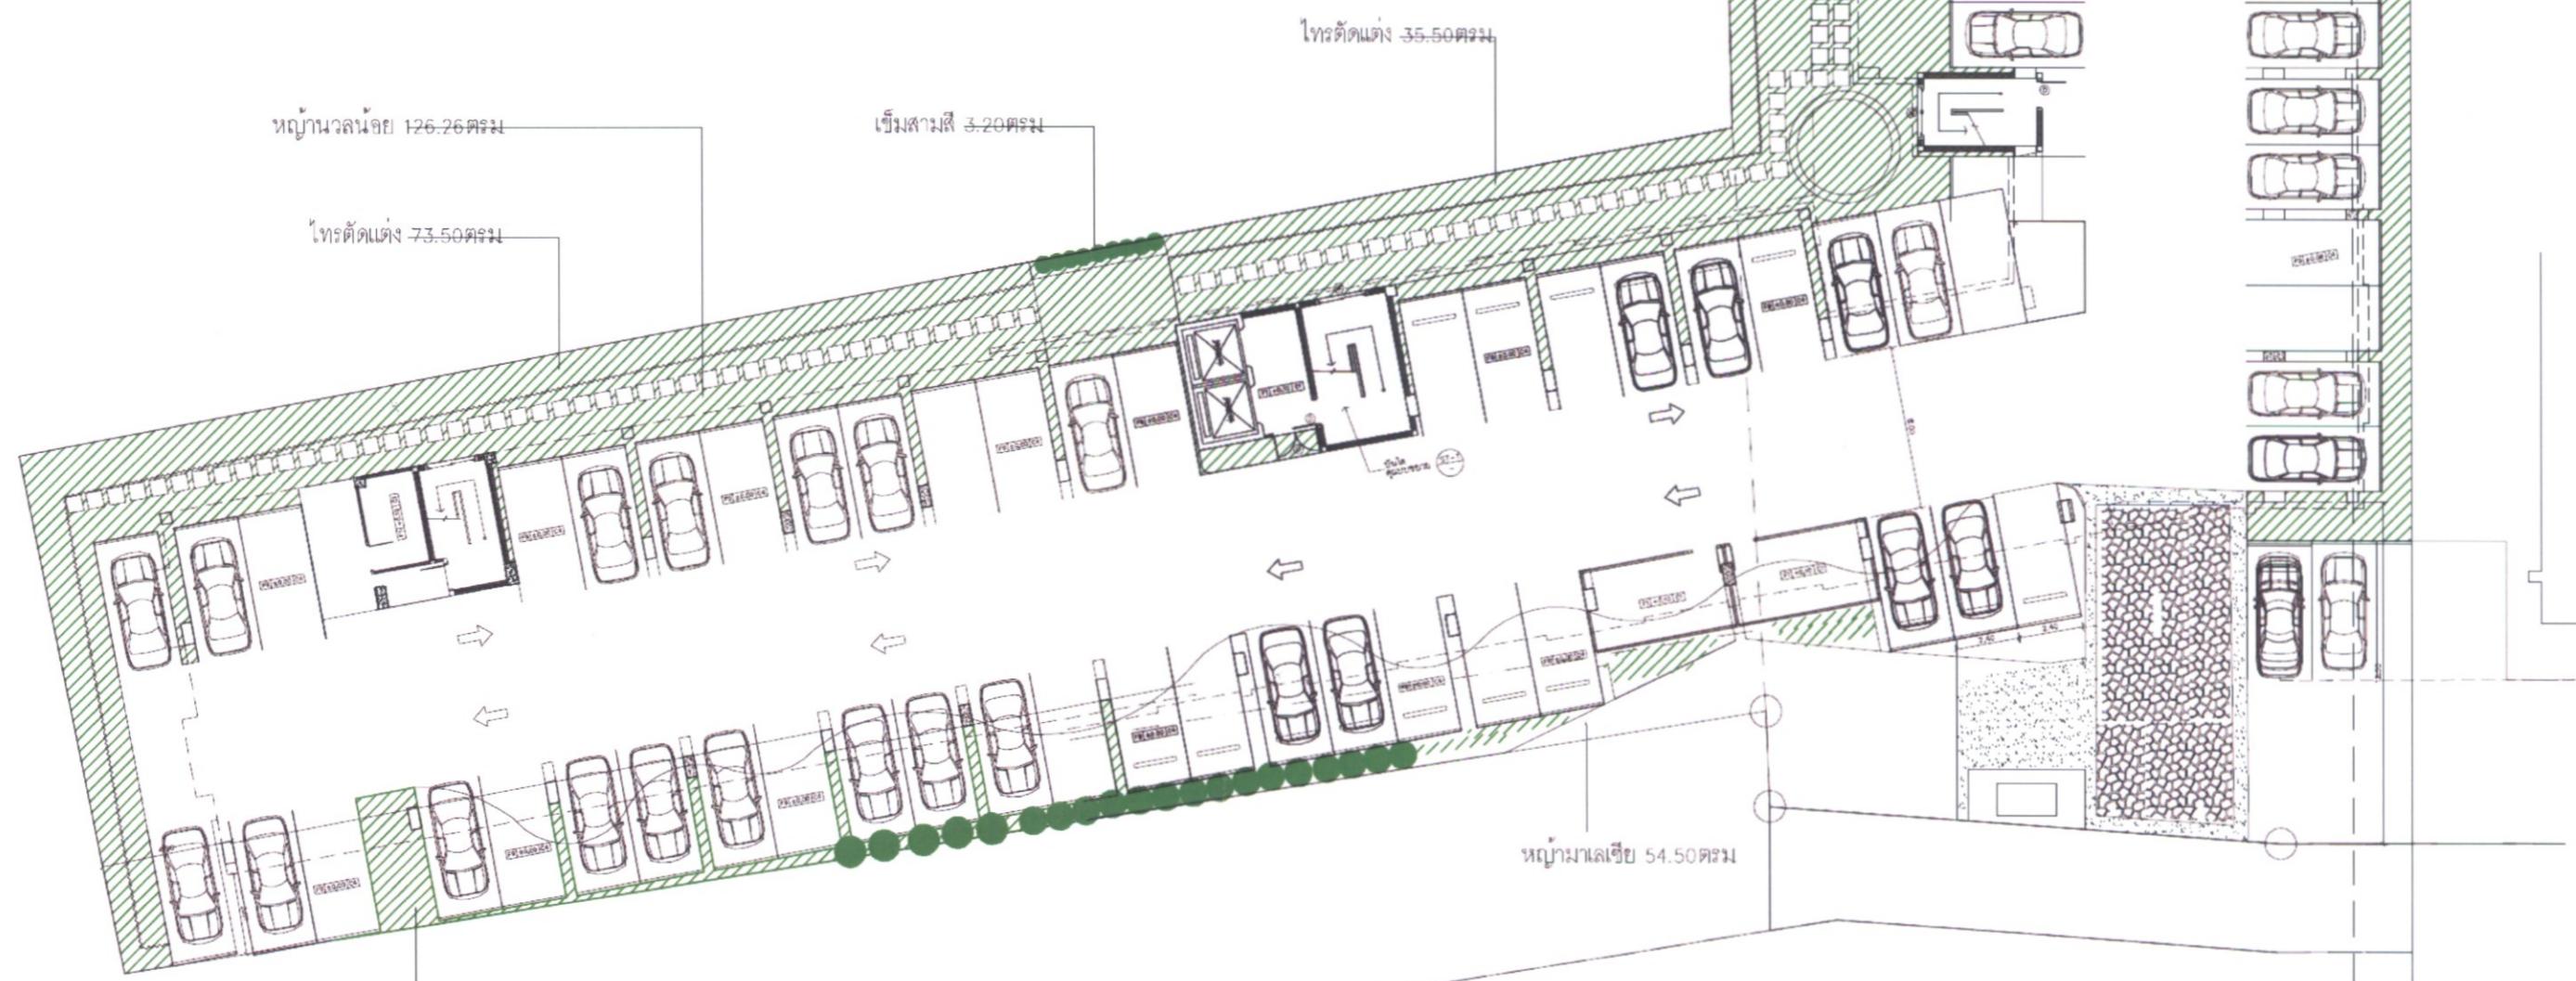

-5- หมายเหตุ

รูปที่ 22 ผังแสดงไม้พุ่ม บริเวณอาคาร C


ผังไม้พุ่ม

มาตรฐาน 1:250



รับรองจำนวน.....81/85.....หน้า

โครงการ	PROJECT	ผู้ออกแบบ	LANDSCAPE ARCHITECTS	สถาปนิก	ARCHITECTS	ผู้ควบคุมโครงการ	STRUCTURAL ENG	แม่แบบ	DRAWING TITLE	หมายเลขแบบ DWG. NO.	มาตราส่วน SCALE	REV.	DATE	DESCRIPTION
The Emerald Residence @ Ratchada		emphasites we empower your site	ช่างชัย อุไรร่วมกาน< ช-กส 7 <i>Ci Chanthathammawat</i>	-	-	ผู้ควบคุมโครงการ	-	ผังไม้พุ่ม	LY-06	1/250	-	-	-	
		79/191 SUKHUMVIT 46 PRAKANONG KLONGTOEY BANKKOK , THAILAND 10110	www.emphasites.com info@emphasites.com Tel. 06 9881144 / 02 712 2912 Fax 02 712 2914	สถาปนิกภายใน <i>Ci Chanthathammawat</i>	INTERIOR DESIGNER	ผู้ควบคุมงานระบบ	SYSTEM ENG		ผังไม้พุ่ม	เจษฎ์ โพธิ์งาม PROJECT CODE	1/250 DRAW	-	-	NOT


These drawings are the property of EMPHASITES CO., LTD.
or Above Mentioned firm. And not to be used
reproduced without specific permission. All the dimensions
are based on figures given. Do not measure by scale.

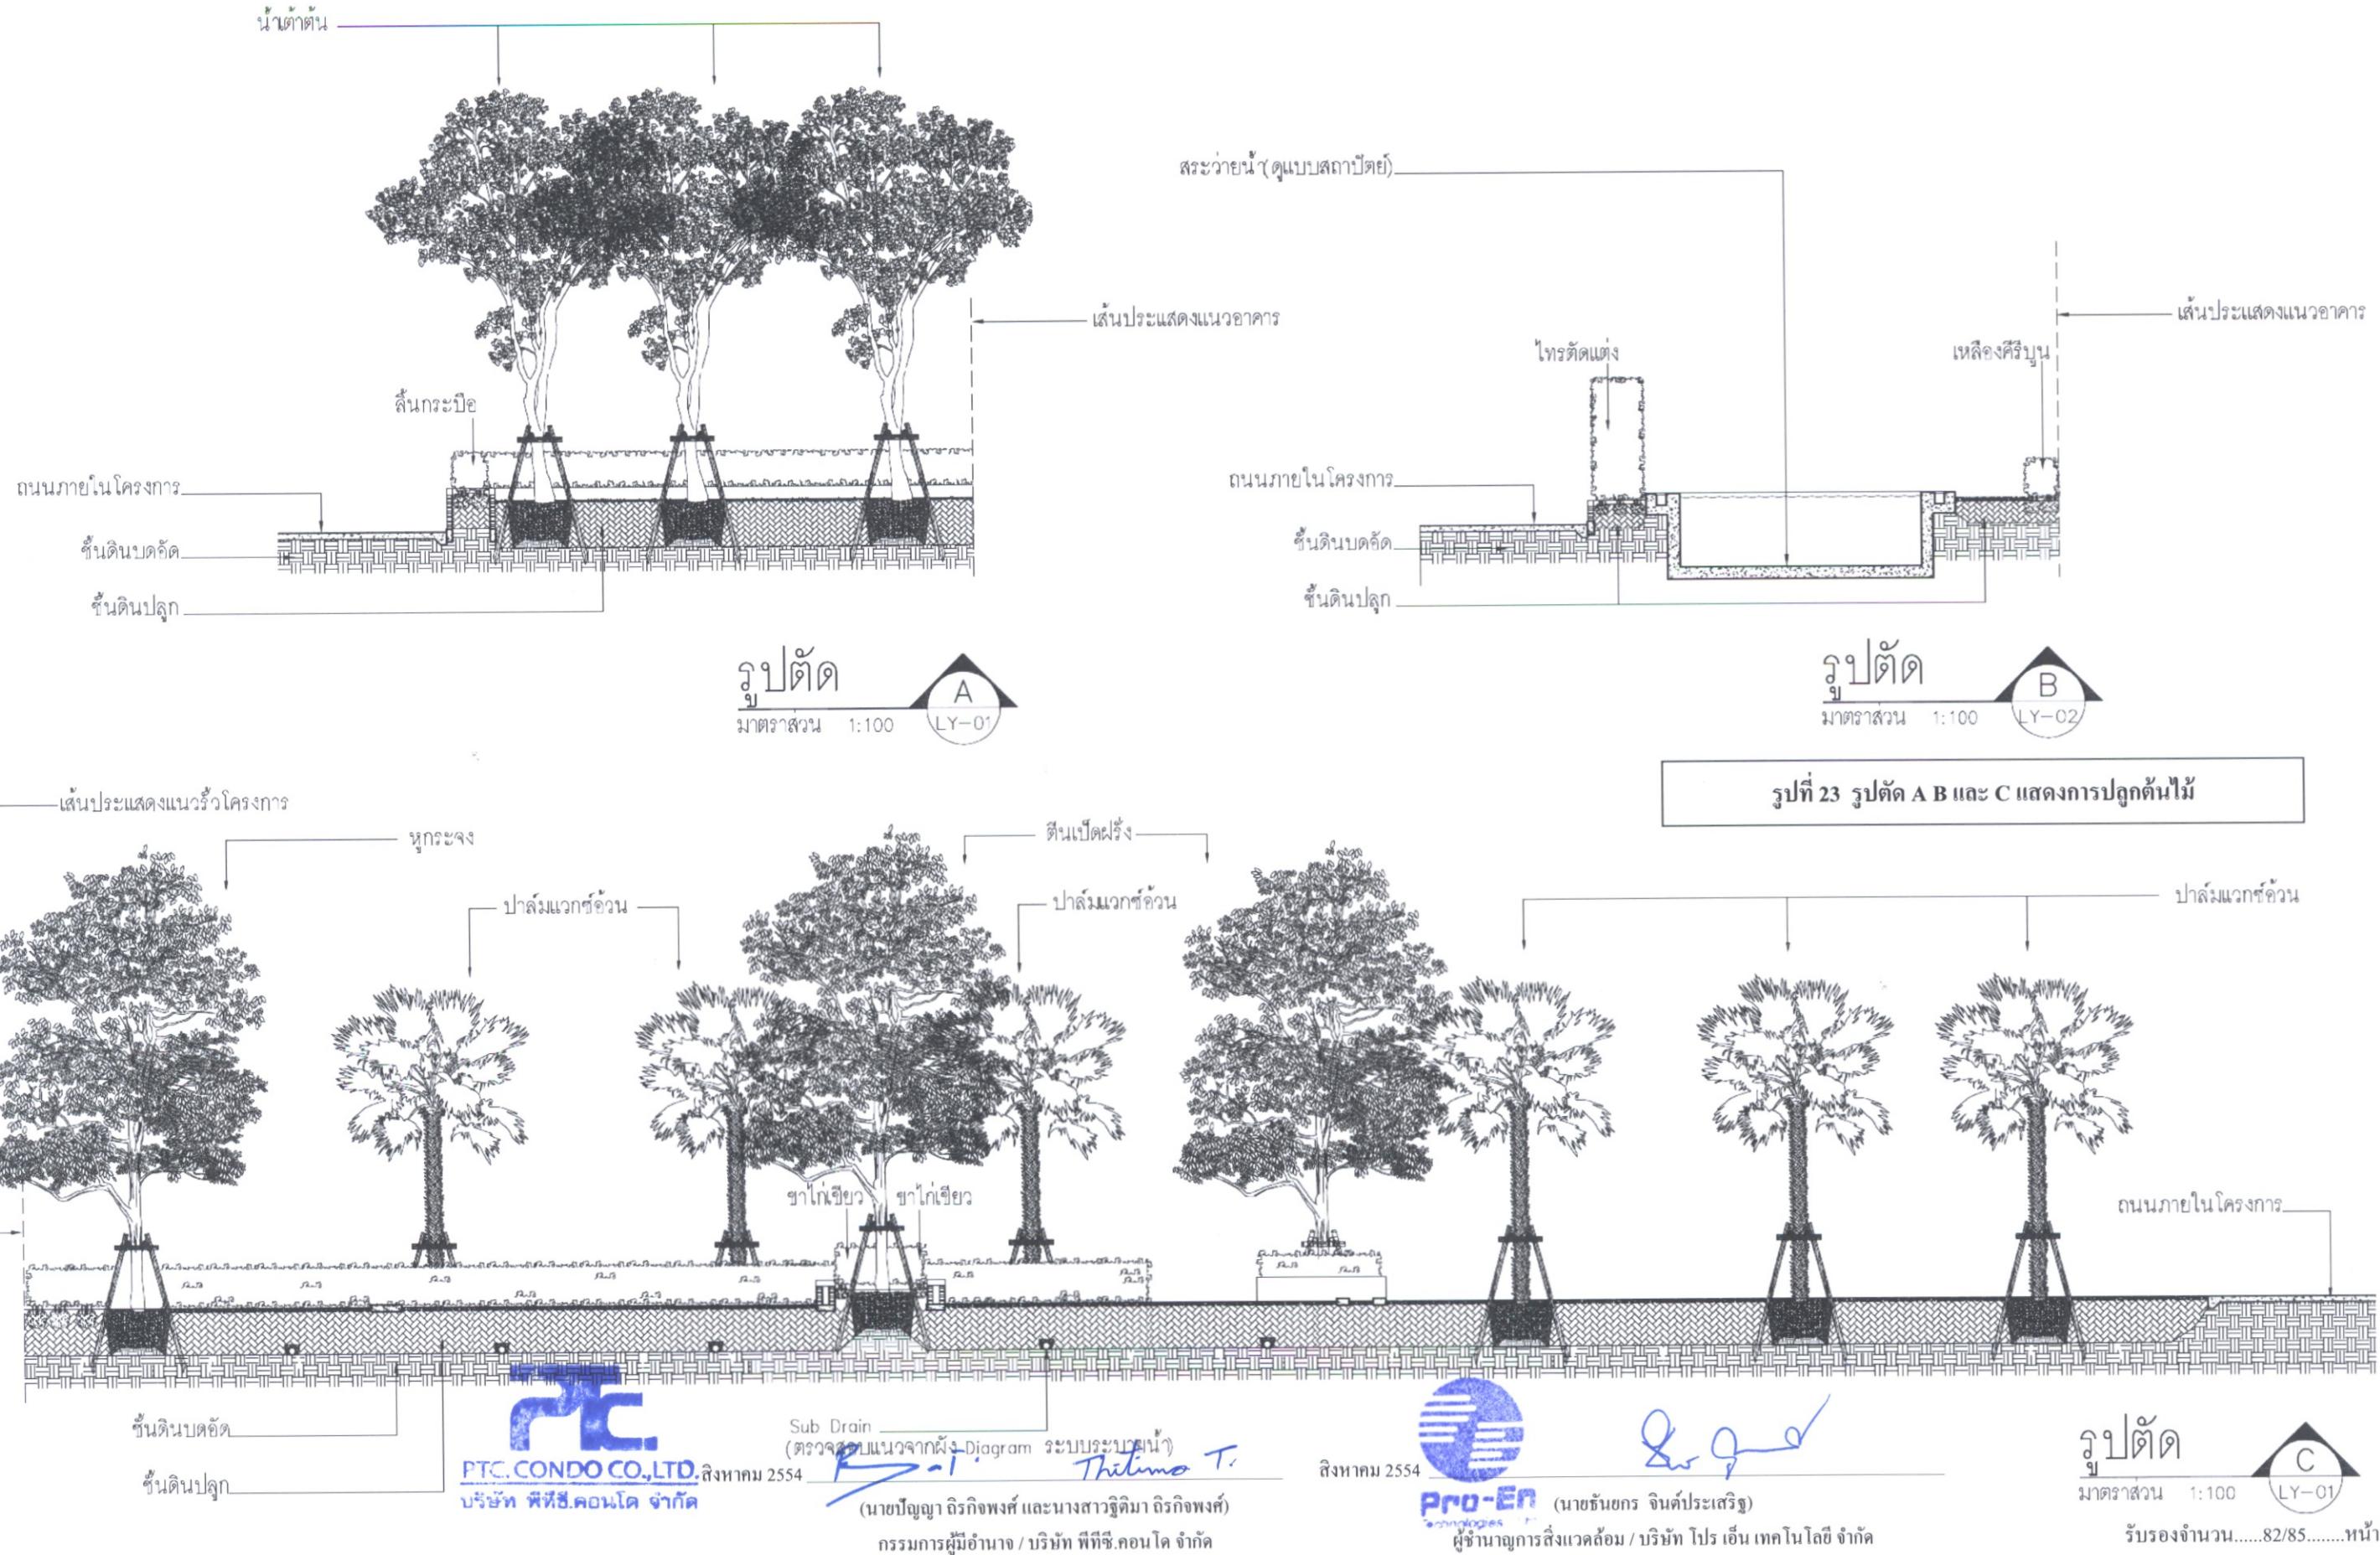


PROJECT	LANDSCAPE ARCHITECTS	ARCHITECTS	STRUCTURAL ENG	SYSTEM ENG	DRAWING TITLE	DRAWING NO.	SCALE	REV. DATE	DESCRIPTION
The Emerald Residence @ Ratchada	emphasites we empower your site	กฤษณะบินก ชาญชัย อุทาหรณ์รัตน์ สถาป 7 <i>Chanthabun</i>	สถาปนิก สถาปนิก สถาปนิก สถาปนิก	ผศ.ดร.ไครศรี วงศ์รัตน์ สถาปนิก สถาปนิก	เส้นประแสดงแนวริมทาง เส้นประแสดงแนวอาคาร เส้นประแสดงแนวอาคาร เส้นประแสดงแนวอาคาร เส้นประแสดงแนวอาคาร	รูปตัด A , B , C ชั้น Ground Floor	LA-01	1/100	-
	79/191 SUKHUMVIT 46 PRAKANONG KLONGTOEY BANKKOK , THAILAND 10110	www. emphasites. com info@emphasites. com Tel. 06 9881144 / 02 712 2912 Fax 02 712 2914	INTERIOR DESIGNER <i>Chanthabun</i>	ผศ.ดร.ไครศรี วงศ์รัตน์ สถาปนิก สถาปนิก	เส้นประแสดงแนวริมทาง เส้นประแสดงแนวอาคาร เส้นประแสดงแนวอาคาร เส้นประแสดงแนวอาคาร เส้นประแสดงแนวอาคาร	เส้นประแสดงแนวริมทาง เส้นประแสดงแนวอาคาร เส้นประแสดงแนวอาคาร เส้นประแสดงแนวอาคาร เส้นประแสดงแนวอาคาร	Drawn Checked Approved	-	-
									NC
									These drawings are the property of EMPHASITES CO. or Above Mentioned firm And not to be used reproduced without specific permission. All the dimensions are based on figures given. Do not measure by scale.

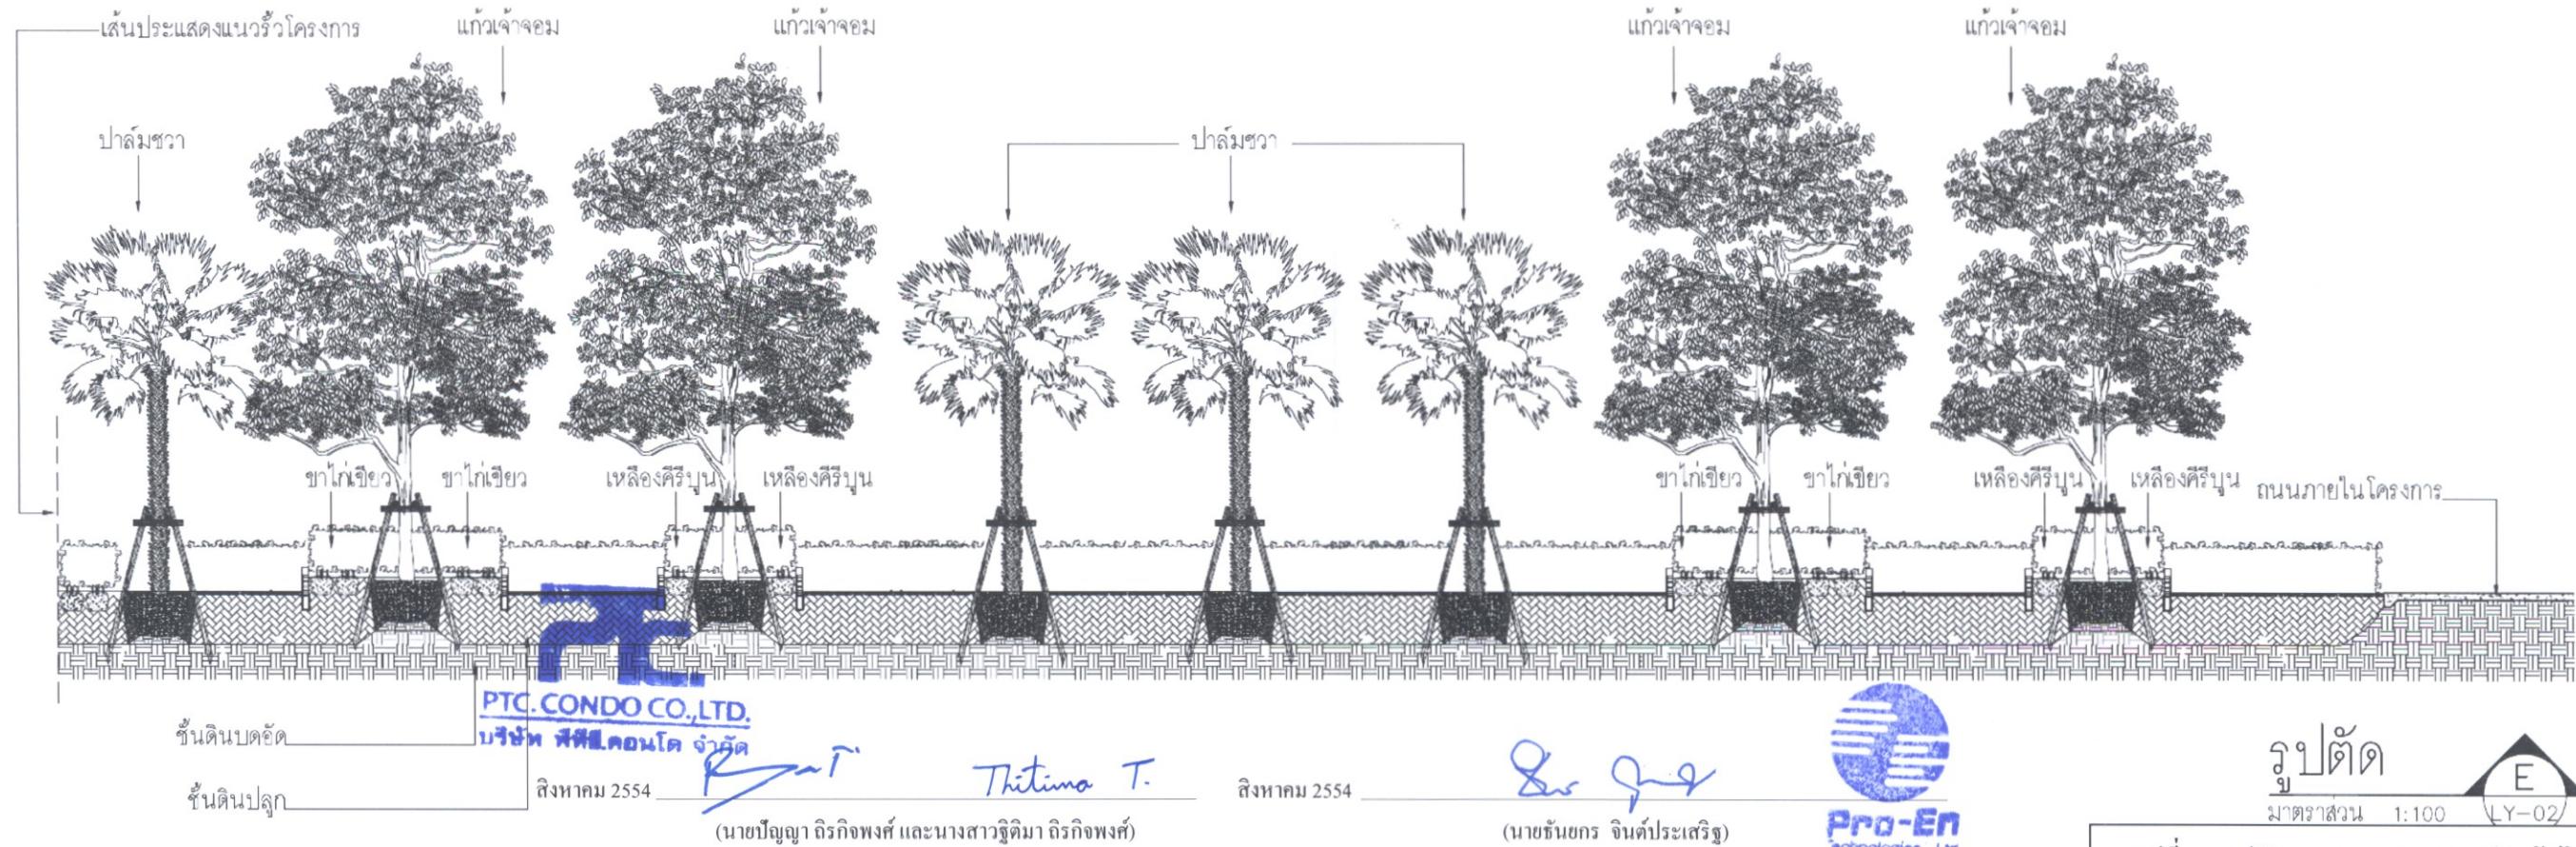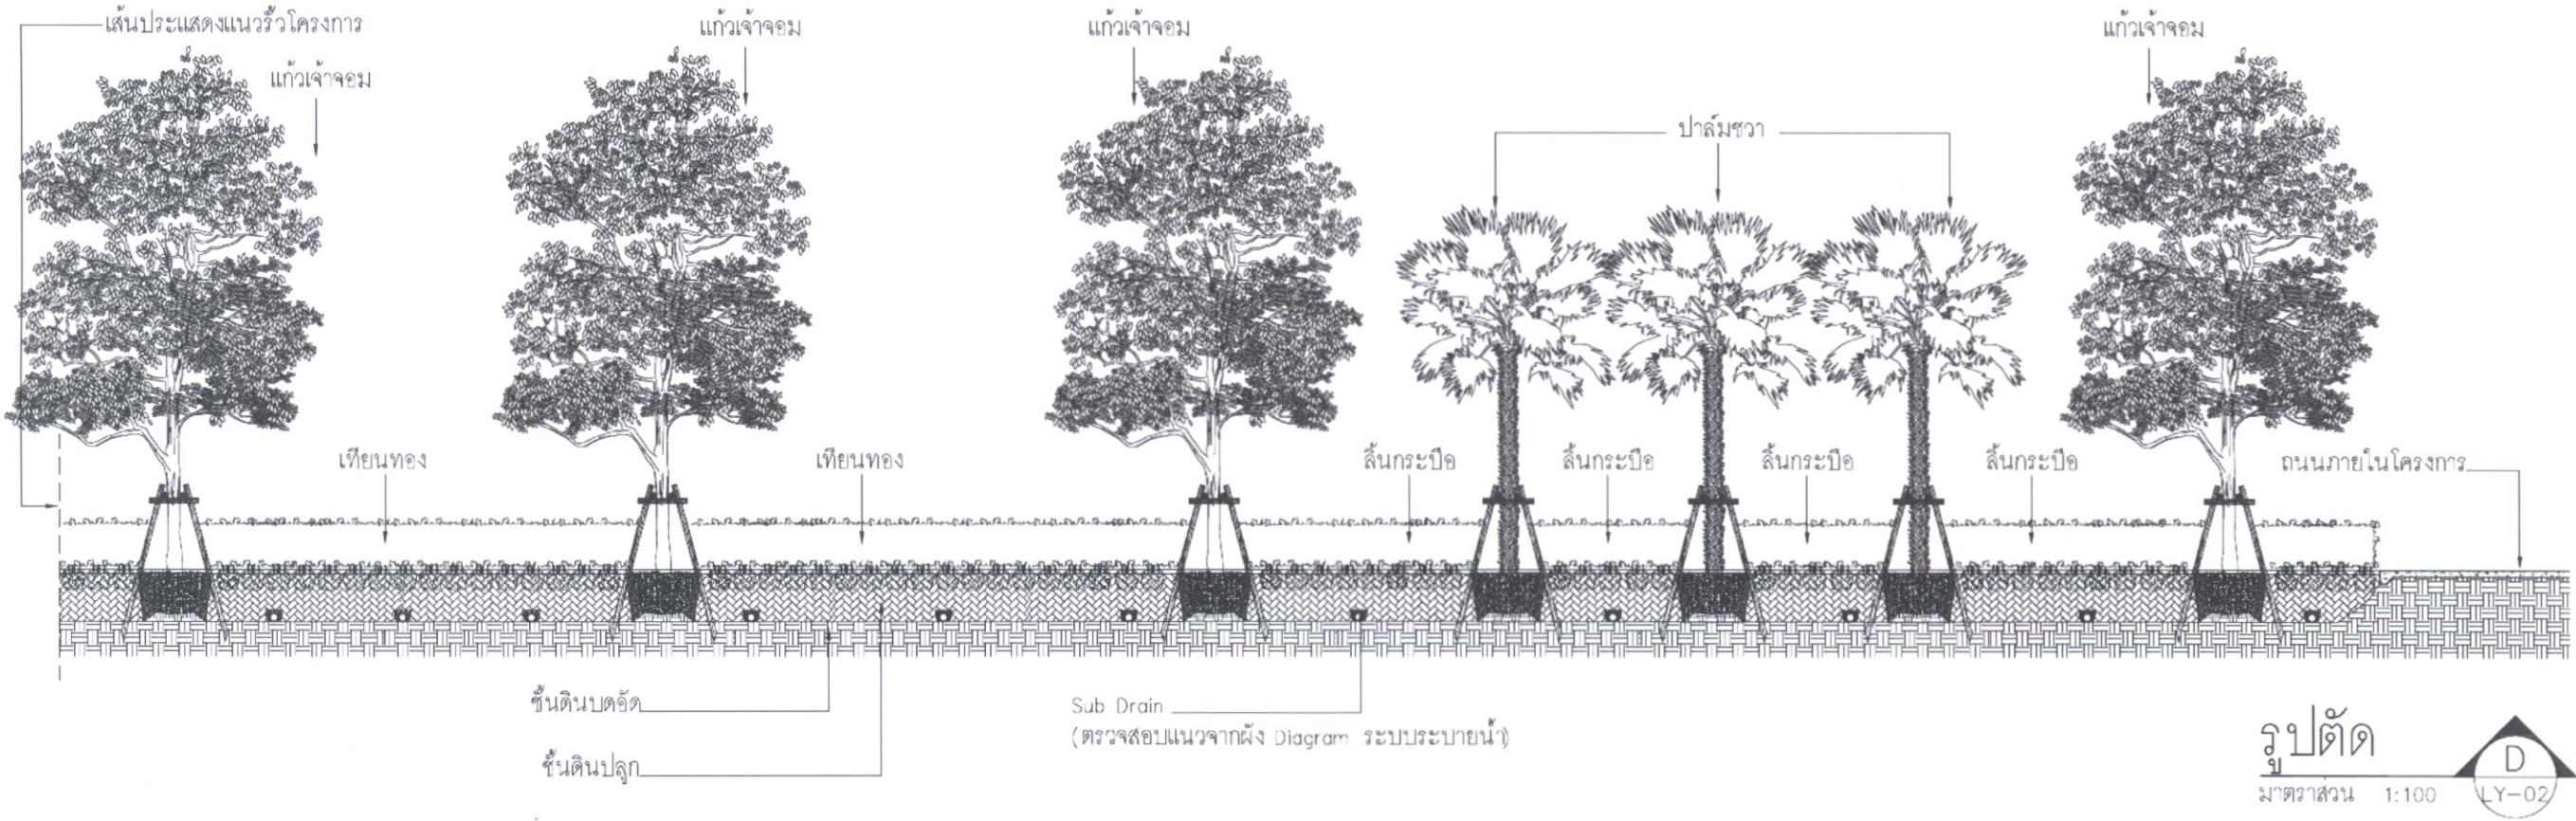


PROJECT	LANDSCAPE ARCHITECTS	ARCHITECTS	STRUCTURAL ENG	DRAWING TITLE	SCALE	REV./DATE	DESCRIPTION
The Emerald Residence @ Ratchada	emphasites we empower your site 79/191 SUKHUMVIT 46 PRAKANONG KLONGTOEY BANKOK , THAILAND	ชุมแสงวนิช ชานุชัย อุทาหรณ์รัตน์ ช-ภช 7 Chuthathorn	-	รูปตัด D,E ชั้น Ground Floor	1/100 LA-02 checked	- - -	
PROJECT CODE	DESIGNER	INTERIOR DESIGNER	SYSTEM ENG	OWNER	NO.	REMARKS	NO.
L.Y-02	เนชั่นโปรดักส์ PROJECT CHECKED	-	-	รับรองจำนวน.....83/85.....หน้า			

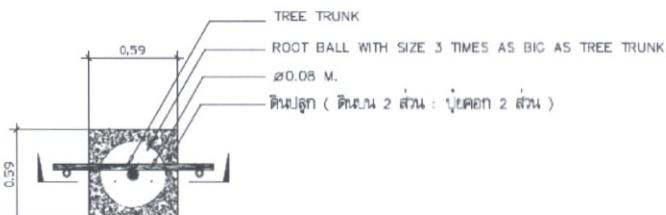

แปลน

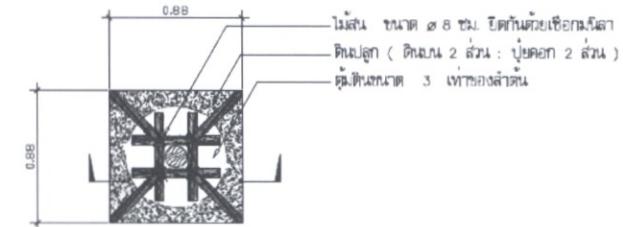


แปลน

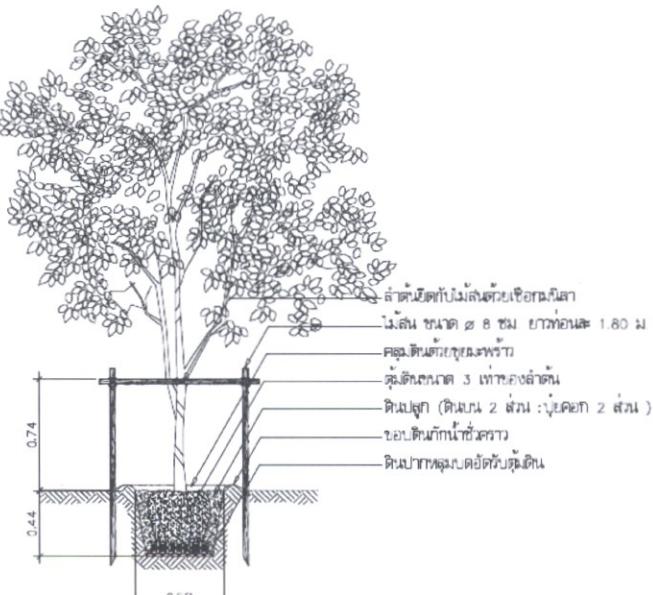

立面圖

รายละเอียดการปลูกไม้ยืนต้นขนาดกลาง

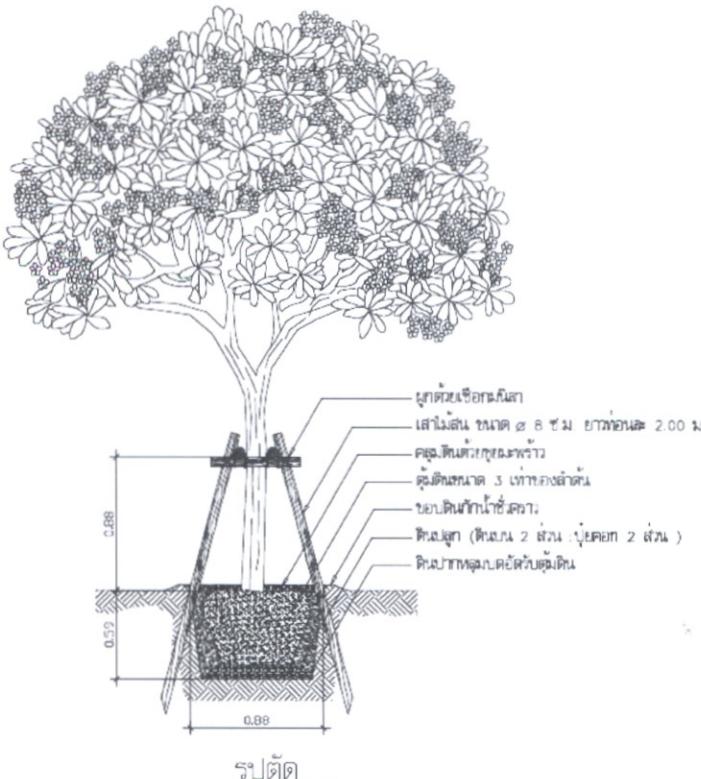

立面圖

รายละเอียดการปลูกไม้ยืนต้นขนาดใหญ่



PTC CONDO CO., LTD.
บริษัท พีทีซี.คอนโด จำกัด ประจำปี พ.ศ. 2554

Ramt · Thitima T.

(นายปัญญา อธิกิจพงศ์ และนางสาววิชิตา อธิกิจพงศ์)

กรรมการผู้มีอำนาจ / บริษัท พีทีซี.คอนโด จำกัด

ติงหาคม 2554



Sir Jang

(นายจันทร์ จินดาประเสริฐ)


ผู้อำนวยการสั่งแวดล้อม / บริษัท โปร เอ็น เทคโนโลยี จำกัด

รูปที่ 25 รายละเอียดแสดงการปลูกไม้ยืนต้น


รับรองจำนวน.....84/85.....หน้า

โครงการ	PROJECT	ภายนอก	LANDSCAPE ARCHITECTS	สถาปนิก	ARCHITECTS	วิศวกรโครงสร้าง	STRUCTURAL ENG	แพลงแบบ	DRAWING TITLE	หมายเลขแบบ DWG. NO.	มาตราภาพ SCALE	REV.	DATE	DESCRIPTION
The Emerald Residence @ Ratchada		 emphasites we empower your site	ภายนอก ชานุรักษ์ฯ จำกัด ชั้น 7	-	-	-	-	แบบมาตรฐานการปลูกต้นไม้	TP-01	-	-	-	-	-
		79/191 SUKHUMVIT 46 PRAKANONG KLONGTOEY BANGKOK , THAILAND 10110	www.emphasites.com info@emphasites.com Tel. 06 9881144 / 02 712 2912 Fax 02 712 2914	<i>C. Chanthabhornwong</i>	สถาปนิกภายใน INTERIOR DESIGNER	วิศวกรงานระบบ	SYSTEM ENG			แบบที่โครงการ PROJECT CODE	-	-	-	-
										หมายเหตุ	DRAW			
										หมายเหตุ	CHECKED			
										หมายเหตุ	NO'			


These drawings are the property of EMPHASITES CO., LTD or Above Mentioned firm. And not to be used reproduced without specific permission. All the dimensions are based on figures given. Do not measure by scale.

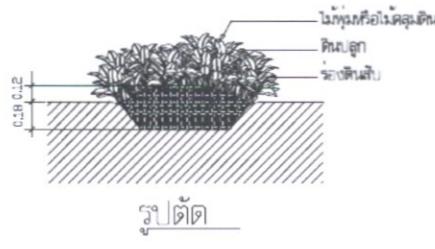


รายละเอียดการปลูกไม้คุณดินในแปลงปลูก

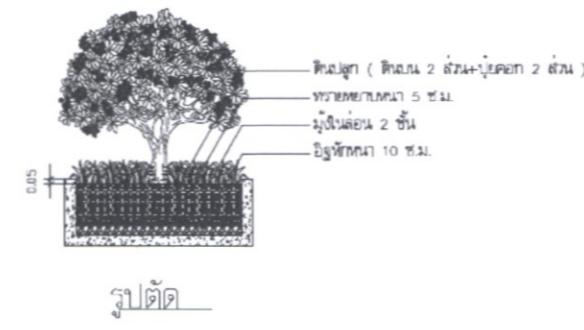


รูปที่ ๑

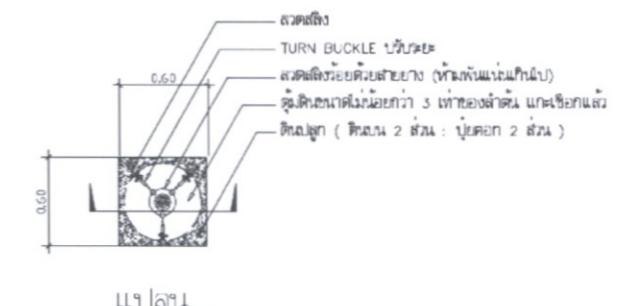


รูปที่ ๒

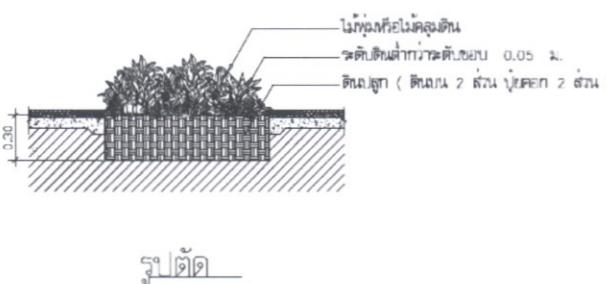

รูปที่ ๓

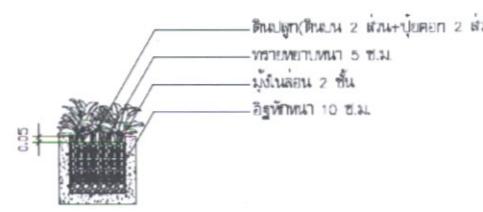


รูปที่ ๔

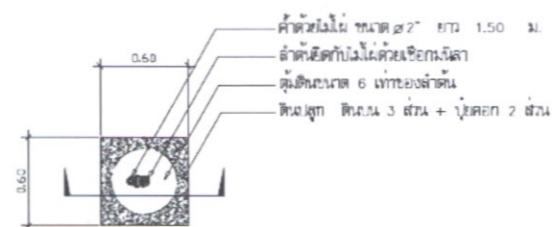

รูปที่ ๕



รูปที่ ๖

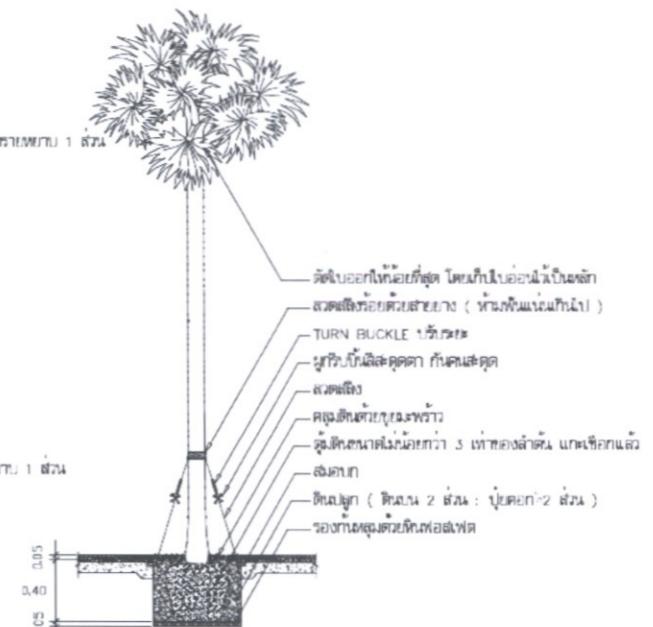

รูปที่ ๗

รายละเอียดการปลูกไม้คุณดิน ในแปลงปลูก



บริษัท พีทีซี คอนโด จำกัด ประจำเดือน พฤษภาคม 2554

 Thitima T.

(นายปัญญา อธิกิจพงศ์ และนางสาวฐิติมา อธิกิจพงศ์)

กรรมการผู้อำนวยการ / บริษัท พีทีซี.คอนโด จำกัด

รายละเอียดการปลูกไม้ทึบสูงในแปลงปลูก

รายละเอียดการปลูกปาล์ม



สิงหาคม 2554

 Surachai J.

(นายชันย์กร จินตประเสริฐ)

ผู้อำนวยการส่งแวดล้อม / บริษัท โปร เอ็น เทคโนโลยี จำกัด

รูปที่ ๒๖ รายละเอียดแสดงการปลูกไม้พุ่มและไม้คุณดิน

รับรองจำนวน.....85/85.....หน้า

โครงการ
The Emerald Residence @ Ratchada




79/191 SUKHUMVIT 46
PRAKANONG KLONGTOEY
BANGKOK , THAILAND
10110

emphasites
we empower your site

www.emphasites.com
info@emphasites.com
Tel. 06 9881144 / 02 712 2912
Fax 02 712 2914

ผู้ออกแบบ LANDSCAPE ARCHITECTS

ชาญชัย จาระธรรมกรรณ ช-กช-7

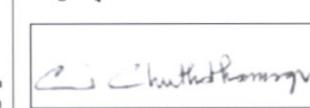

สถาปนิก ARCHITECTS

-

สถาปนิกภายใน INTERIOR DESIGNER

-

วิศวกรโครงสร้าง STRUCTURAL ENG

-

วิศวกรระบบ SYSTEM ENG

-

แบบมาตรฐานการปลูกต้นไม้

DRAWING TITLE

แบบมาตรฐานการปลูกต้นไม้

หมายเลขแบบ DWG. NO.

TP-02

เลขที่โครงการ PROJECT CODE

มาตราภาพ SCALE

-

ผู้ออกแบบ DRAW

REV. DATE DESCRIPTION

- - -

ผู้ตรวจสอบ CHECKED

- - -

หมายเหตุ NO

These drawings are the property of EMPHASITES CO., LTD or Above Mentioned firm. And not to be used reproduced without specific permission. All the dimensions are based on figures given. Do not measure by scale.

แนวทางการเสนอรายงานผลการปฏิบัติงานมาตรการป้องกันและแก้ไข
ผลกระทบสิ่งแวดล้อมและตรวจสอบการติดตามตรวจสอบคุณภาพสิ่งแวดล้อม
โครงการด้านที่พัสดุอุปกรณ์ บริการซ่อมแซมและสถานที่พัสดุภาคอาชีวะ

เพื่อให้เข้มแข็งของรายงานผลการปฏิบัติงานมาตรการป้องกันในเรื่องความเสี่ยงที่อาจเกิดขึ้น
แนวทางในการจัดทำรายงานผลสิ่งแวดล้อมโครงการหรือผู้ที่ได้รับมอบหมายจากเจ้าของโครงการให้เป็นผู้จัดทำ
รายงานให้ผู้จัดทำรายงานสามารถรายงานผลการปฏิบัติงานมาตรการ ตามรูปแบบดังข้างต้น ดังนี้

1. ลักษณะของรายงาน

1.1 ปกหน้าประกอบด้วย

- ชื่อโครงการ
- เจ้าของโครงการและหน่วยที่อยู่รับผิดชอบได้
- สถานที่ดั้งเดิม
- บริษัทที่ปรึกษาผู้จัดทำรายงาน (ถ้ามี)

1.2 หนังสือรับรองการจัดทำรายงานฯ บัญชีรายรับผู้จัดทำรายงานตามแบบ คด. ๑

2. บทนำ

2.1 รายละเอียดโครงการ วิสัยทัศน์ ภารกิจ คด. 2

- ที่ดั้งเดิมและสภาพประกอบ
- การดำเนินการโดยทั่วไปของโครงการ
- การใช้ที่ดินที่เหมาะสมและดีก่อนจะดำเนินการใช้ที่ดินภายใต้เงื่อนไขที่กำหนดไว้

2.2 ความเป็นมาของ การจัดทำรายงาน

2.3 แผนการดำเนินการตามมาตรการป้องกันและแก้ไขผลกระทบสิ่งแวดล้อม และมาตรการ ติดตามตรวจสอบคุณภาพสิ่งแวดล้อม ตามที่ระบุไว้ในรายงานการวิเคราะห์ผลกระทบ สิ่งแวดล้อม

3. ผลการดำเนินการตามมาตรการป้องกันและลดผลกระทบสิ่งแวดล้อม

3.1 จัดทำรายงานเรียบเรียงที่เขียนมาตรการป้องกันและแก้ไขผลกระทบสิ่งแวดล้อมที่ดำเนินการไว้ใน รายงานการวิเคราะห์ผลกระทบสิ่งแวดล้อม และการปฏิบัติงานมาตรการป้องกันและแก้ไข ผลกระทบสิ่งแวดล้อมตามจริง แสดงให้ตนทราบถึงความต่อเนื่องของการป้องกันและแก้ไขผลกระทบ ที่เกิดขึ้นในกระบวนการประเมินผลกระทบเชิงลบของมาตรการ ตามแบบ คด. ๓

3.2 หากได้รับการเรียกมารายงานและอ่านเอกสารอ้างอิงในการตรวจสอบการป้องกันและระงับไว้ใน
ผลกระบวนการที่มีมาตรฐานที่เกิดขึ้นไปในทาง เหตุใดเหตุใดก็ตามแต่คราวนี้ที่เกิดขึ้นในระหว่างฯ
ที่ผ่านมาจะเป็นเช่นนี้ด้วยแล้ว ให้เสนอหมายเหตุที่มีผลลัพธ์ดังกล่าวไว้ในเอกสารที่ส่งมาแล้วอ่อนที่
ก็มีข้อเท็จจริงถูกต้องค่าว่า บริษัทฯให้หลักทรัพย์แก่บุคคลที่ไม่ใช่ลูกค้าที่ได้ระบุไว้ในข้อตกลงเดียวฯ

4. ผลการติดตามตรวจสอบคุณภาพสิ่งแวดล้อม

- 4.1 แผนงานดูแลด้านด้านคุณภาพสิ่งแวดล้อม เช่น คุณภาพน้ำ เป็นต้น ดังน้ำดื่ม โภชนาการ ไฟฟ้าและที่
ประกอบ พืช อุปกรณ์ดูแลด้านคุณภาพสิ่งแวดล้อมที่มีผลลัพธ์ดังกล่าวที่ได้รับการติดตามและตรวจสอบ
ประจำเดือน หรือทุกๆเดือนโดยมีผู้ดูแลดูแลด้านคุณภาพสิ่งแวดล้อมที่มีผลลัพธ์ดังกล่าวที่ได้รับการติดตามและตรวจสอบประจำเดือน
- 4.2 ให้เปรียบเทียบผลการตรวจสอบคุณภาพสิ่งแวดล้อมกับมาตรฐานคุณภาพสิ่งแวดล้อมของ
ประเทศไทย ผลการตรวจสอบทุกครั้งที่ผ่านมาจะแสดงคุณภาพสิ่งแวดล้อมที่ได้รับการติดตามและตรวจสอบ
ประจำเดือน ที่ผ่านมาจะเป็นเช่นนี้ด้วยและมีผลลัพธ์ดังกล่าวที่ได้รับการติดตามและตรวจสอบประจำเดือนฯ ที่สามารถ
แสดงการปรับเปลี่ยนที่ดีขึ้นได้ เช่น การลดลงของค่าเสื่อมหักห้าม รวมทั้งวัสดุที่ใช้ใน
ผลลัพธ์ให้ดีขึ้น
- 4.3 ต้องมีภาพถ่ายแสดงงบประมาณที่ได้รับการติดตามด้านคุณภาพสิ่งแวดล้อม ภาระค่าใช้จ่ายที่ได้รับการติดตามและตรวจสอบ
ประจำเดือน วันที่ และเวลาในการดำเนินการที่ได้รับการติดตามและตรวจสอบประจำเดือน โดยสามารถดูได้จากงบประมาณที่ได้รับการติดตามและตรวจสอบประจำเดือนฯ

5. สรุปผลการติดตามตรวจสอบคุณภาพสิ่งแวดล้อม

สรุปผลการติดตามตรวจสอบการปฏิบัติตามเงื่อนไขของมาตรการ ป้องกันและระงับไว้ใน
ผลกระบวนการสิ่งแวดล้อมและผลการตรวจสอบคุณภาพสิ่งแวดล้อมในคราวติดตามตรวจสอบครั้งที่ ๔ หรือที่ว่า
สรุปประจำเดือนการปฏิบัติที่ต้องปรับปรุงโดยทันท่วงทันตามมาตรการเพิ่มเติมหรือเพิ่มหนักความรุนแรง
เพื่อจากการปฏิบัติตามมาตรการที่ผ่านมาสามารถป้องกันและระงับไว้ในผลกระบวนการสิ่งแวดล้อม ได้อย่างสมบูรณ์
หรือมากกว่า การดังกล่าวไม่มีความจำเป็นต้องปฏิบัติอีกด่อไป โดยมีข้อบุกค่าว่า ๑ สนับสนุนอย่างเพียงพอ
หากศูนย์ประกอบการต้องการปรับเปลี่ยนมาตรการฯ หรือวิธีการปฏิบัติอย่างหนึ่งอย่างใด ต้องเสนอ
รายละเอียดให้คณะกรรมการผู้ซั่นนำเสนอพิจารณาเห็นชอบกับมาตรการฯ ก่อนเบ็ดเตล็ดที่จะดำเนินการแล้วจึงจะ
สามารถดำเนินการได้ตามที่ได้

๖. ภาระหน้าที่

ประจำเดือนตัวชี้骸ลั่งที่น้ำของอุกสารถ้าเริ่มต่อว่า ๆ สำหรับหน้าที่ของบุญญาด้วยทางเบื้องหน้าไปถึงติดต่อ เว็บไซต์ เอกชน สำเนาหนังสืออนุญาตการขอเป็นแบบเปลี่ยนแปลงโครงการหรือ หน้าต่าง การแก้ไขเพิ่มเติมโครงการหลักอยู่ในกรณีที่ใช้ในภาคที่นัดตัวอย่าง ให้ตรวจสอบว่าแต่ละภาระที่ได้รับมานั้น เป็นด้าน

ตารางเสนอรายงาน

หน่วยงานที่จัดส่ง : รายงานผลการปฏิบัติความคาดการณ์ที่จัดทำขึ้น จะต้องส่งให้หน่วยงานที่เกี่ยวข้องพิจารณา ดังนี้

- | | |
|--|---------------------------------|
| 1. สำนักงานนโยบายและแผน
ทรัพยากรธรรมชาติและสิ่งแวดล้อม | จำนวน ๑ ฉบับ พร้อม CD-ROM ๑ ชุด |
| 2. สำนักงานทรัพยากรธรรมชาติ
และสิ่งแวดล้อมจังหวัด | จำนวน ๑ ฉบับ พร้อม CD-ROM ๑ ชุด |
| 3. องค์กรปกครองส่วนท้องถิ่น | จำนวน ๑ ฉบับ พร้อม CD-ROM ๑ ชุด |
| 4. หน่วยงานผู้อนุญาต
(เช่น กรมที่ดิน กรมการป่าสงวนฯ ปลัดกระทรวงสาธารณสุข กรมกันชาุภัยการสุขาภิบาลฯ) | จำนวน ๑ ฉบับ พร้อม CD-ROM ๑ ชุด |

หมายเหตุ : กรณีได้รับการดึงอัญเชิญมาทันที ให้ส่ง สพ. หน่วยงานผู้อนุญาต และ สำนักงานเขตในพื้นที่รับผิดชอบ

ระยะเวลาที่จัดส่ง : สัปดาห์ ครึ่ง ต่อปี คือ ภาคใบเมืองกรุงเทพมหานคร (รวมรวมผลการติดตามตรวจสอบ ของเดือนกรกฎาคมถึงมิถุนายน) และภาคใบเมืองกรุงเทพมหานคร (รวมรวมผลการติดตามตรวจสอบของเดือนกรกฎาคมถึงธันวาคมของปีก่อน)

หนังสือรับรองการจัดทำรายงานผลการปฏิบัติงานตามมาตรการป้องกันและแก้ไขผลกระทบสิ่งแวดล้อม

และมาตรการติดตามตรวจสอบคุณภาพสิ่งแวดล้อม

โครงการด้านพัฒนาด้วยบริการชุมชนและยกระดับคุณภาพชีวิต

วันที่ เดือน พ.ศ.

หนังสือรับรองฉบับนี้ ขอรับรองว่า เป็นสูจัดทำ
รายงานผลการปฏิบัติงานตามมาตรการป้องกันและแก้ไขผลกระทบสิ่งแวดล้อมและการติดตาม
ตรวจสอบคุณภาพสิ่งแวดล้อม โครงการ
ของ ประจำเดือน โดยนิคณะผู้จัดทำ
รายงาน ดังต่อไปนี้

ผู้จัดทำรายงาน

ลายมือชื่อ

ตำแหน่ง

.....
.....
.....
.....

ขอแสดงความนับถือ

.....
ตำแหน่ง

(ประจำตราเริบขท)

รายงานผลการดำเนินการตามมาตรการป้องกันและแก้ไขผลกระทบสิ่งแวดล้อม

ตลอดมาโครงการติดตามตรวจสอบคุณภาพสิ่งแวดล้อม

โครงการด้านน้ำทั้งหมด บริการชุมชนและสถานที่ท่องเที่ยวภาคอุดรธานี

1. ชื่อโครงการ
2. สถานที่ตั้ง
3. ชื่อเจ้าของโครงการ
4. จัดทำโดย
5. โครงการผ่านการพิจารณาของคณะกรรมการผู้ช่วยผู้อำนวยการเมืองที่วันที่ เดือน พ.ศ.
6. โครงการได้นำเสนอรายงานผลการดำเนินการต่อผู้อำนวยการเมืองที่วันที่ เดือน พ.ศ.
7. รายละเอียดโครงการ
พื้นที่ / ประเด็นโครงการ

7.2 พื้นที่โครงการ

7.3 กิจกรรมในโครงการ

- การบัญคัดนับสิ่ง

- การรายงานที่

- การจัดการขยะมูลฝอย

- ที่รับข้อมูลรายงานผลการดำเนินการของโครงการที่เปลี่ยนแปลงหรือแตกต่างไปจาก

- รายละเอียดที่เสนอไว้ในรายงานผลผลกระทบสิ่งแวดล้อมเบื้องต้น

ตารางที่ 1. เก็บรวบรวมผลการปฏิบัติตามหมายครุภารที่ขอรับและเก็บไว้ยังกระบวนการอีเมลล์อ่อน
และมาตรการคิดตามครุภารที่ขอรับและล้ออ่อน

โครงการ ...

เงื่อนไขตามหมายครุภาร	ผลการปฏิบัติตามหมายครุภาร	ปัญหา อุปสรรค ที่ไม่สามารถปฏิบัติตามหมายครุภาร หลักๆ ทั้งหมด
มาตรการป้องกันและแก้ไข ผลกระทบสิ่งแวดล้อมและ มาตรการคิดตามตรวจสอบ คุณภาพสิ่งแวดล้อมที่เสนอไว้ ในรายงานการวิเคราะห์ ผลกระทบสิ่งแวดล้อม		
1.		
2.		
3.		

ตารางที่ 2 แบบบันทึกผลการตรวจสอบคุณภาพน้ำพิวติน

ตารางที่ 2.1 แบบบันทึกผลการตรวจสอบคุณภาพน้ำพิวติน

ชื่อโครงการ

ผู้จัดทำ

ครั้งที่ ประจําปี พ.ศ. วันที่ เดือน พ.ศ.

สถานที่เก็บตัวอย่าง

ค่าน้ำที่ตรวจสอบ	การนิยมอธิรักษ์ตรวจสอบ					
	1	2	3	4	5	6
มาตรฐาน						
มาตรฐาน*						

หมายเหตุ ฯ มาตรฐานคุณภาพน้ำในแหล่งน้ำพิวติน จากประภากลางตามกติกาการสั่งยาดักแมลงสาบ ฉบับที่ 8 (ก.ศ. 2532) เรื่องกำหนดมาตรฐานคุณภาพน้ำในแหล่งน้ำพิวติน ลงวันที่ 29 ตุลาคม พ.ศ. 2532

ตารางที่ 2.2 แบบบันทึกผลการตรวจสอบคุณภาพน้ำพิวติน

ชื่อโครงการ

ผู้จัดทำ

ครั้งที่ ประจําปี พ.ศ. วันที่ เดือน พ.ศ.

สถานที่เก็บตัวอย่าง

ค่าน้ำที่ตรวจสอบ	การนิยมอธิรักษ์ตรวจสอบ		
	1	2	3
มาตรฐาน			
มาตรฐาน*			

หมายเหตุ ฯ มาตรฐานค่าปริมาณของสารไวไฟฟ้าคลอร์ เทคโนโลยีและสิ่งแวดล้อม ลงวันที่ 5 (ก.ค. 2539) เรื่อง กำหนดมาตรฐานคุณภาพน้ำพิวตินที่ห้องทดลอง

** มาตรฐานค่าปริมาณของสารไวไฟฟ้าคลอร์ เทคโนโลยีและสิ่งแวดล้อม เรื่อง กำหนดมาตรฐานคุณภาพน้ำพิวตินที่ห้องทดลอง